桑田环境整治工程

施工图

恒晟水环境治理股份有限公司 2024年09月

				图组	纸目	· · · · · · · · · · · · · · · · · · ·			
序号	图名	图号	纸张大小	备注	序号	图名	图号	纸张大小	备注
1	设计说明	施设-说明-HS-01	A3		14	新建污水检查井高程表(1/4)	施设-排水-HS-13	A3	
2	桑田村新建管网、修缮排水渠工程设计总平图	施设-排水-HS-01	A2	彩印	15	新建污水检查井高程表 (2/4)	施设-排水-HS-14	A3	
3	桑田村新建管网平面布置图(1/3)	施设-排水-HS-02	A2		16	新建污水检查井高程表 (3/4)	施设-排水-HS-15	A3	
4	桑田村新建管网平面布置图(2/3)	施设-排水-HS-03	A2		17	新建污水检查井高程表 (4/4)	施设-排水-HS-16	A3	
5	桑田村新建管网平面布置图(3/3)	施设-排水-HS-04	A2		18	管槽开挖断面图	施设-排水-HS-17	A3	
6	管道纵断面图 (1/7)	施设-排水-HS-05	A3		19	检查井设计图	施设-排水-HS-18	A3	
7	管道纵断面图 (2/7)	施设-排水-HS-06	A3		20	防坠网安装设计图	施设-排水-HS-19	A3	
8	管道纵断面图 (3/7)	施设-排水-HS-07	A3		21	排水渠修缮横断面图(1/2)	施设-排水-HS-20	A3	彩印
9	管道纵断面图(4/7)	施设-排水-HS-08	A3		22	排水渠修缮横断面图(2/2)	施设-排水-HS-21	A3	彩印
10	管道纵断面图(5/7)	施设-排水-HS-09	A3						
11	管道纵断面图(6/7)	施设-排水-HS-10	A3						
12	管道纵断面图 (7/7)	施设-排水-HS-11	A3						
13	新建污水检查井井坐标表	施设-排水-HS-12	A3						

设计说明

- 一、本工程设计采用的主要规范及标准
- a) 建设单位提出的设计要求及有关单位提供的现状资料、测量资料。
- b) <<城市工程管线综合规划规范>>(GB50289-2016)
- c) <<室外排水设计标准>> (GB50014-2021)
- d) <<给水排水管道工程施工及验收规范>> (GB50268-2008)
- e) <<给水排水构筑物工程施工及验收规范>> (GB50141-2008)
- f) <<埋地塑料排水管道工程技术规程>> (CJJ143-2010)
- g) <<城镇排水管渠与泵站运行、维护及安全技术规程>>(CJJ68-2016)
- h) <<室外给水排水和煤气热力工程抗震设计规范>>(GB50032-2003)
- i) <<构筑物抗震设计规范>> (GB50191-2012)
- i) <<城镇给水排水技术规范>> (GB50788-2012)
- k) <<市政公用工程设计文件编制深度规定>>(2013.04)
- 二、规划排水体制 规划排水体制为雨污分流制。
- 三、工程概况
- 1. 污水处理站设计规模

本工程位于临桂区五通镇罗江村委桑田村,本村现有234户980人。

2. 污水管道设计

根据<<室外排水设计标准>> (GB50014—2021) 规定并结合实际情况,污水管最小管径取 De=347mm,采用HDPE双壁波纹管,最小设计坡度0.3%。桑田村新建污水管网总长6410m,其中主管De426双壁波纹管总长500m,支管De347双壁波纹管总长1230m,以每户居民20m计算,De110 UPVC接户管长4680m。

四、注意事项

1. 注意事项

- (1) 本图高程及长度以m为单位, 管径以mm为单位。
- (2) 覆土小于0.7m的主管分情况处理: 当位于人行道、庭院或耕地内时,采用原土回填; 当位于行车道上时,采用级配碎石回填至道路面层底部。
 - (3) 本工程管网建设为雨污分流。
- (4) 村屯内道路均已硬化,管道沟槽开挖时均需破除混凝土路面,部分巷子较窄,无法采用机械开挖沟槽,需采用人工开挖沟槽,故本设计采用机械开挖和人工开挖两种开挖方式。路面修复采用塑料膜养生。

五、施工方法及基础处理

本工程均采用开槽施工,管沟槽要求落在地基承载力fk≥150kPa的原土上,在开挖管沟槽施工时,如挖至设计标高时为淤泥或膨胀土,必须做基础处理,以满足地基承载力的要求。

位于路面上的井盖,宜与路面持平;位于绿化带内的井盖,不应低于地面。检查井与管渠接口处,应采取防止不均匀沉降的措施。位于车行道的检查井,应采用具有足够承载力和稳定性良好的井盖与井座。


六、沟槽回填材料及要求


沟槽应分层对称回填、夯实,每层回填高度不应大于0.2m,在管顶以上0.5mx雨内不得用夯实机具夯实。


七、施工安装注意事项及质量验收要求


- 1. 管道产品严格要求有出厂合格证及省级以上质检报告及试验报告, 抗压强度达到8KN/m²以上。
- 2. 施工单位所使用的各种规格的材料和技术指标、型号、性能等的质量要求必须符合国家规定的标准。
- 3. 排水工程管道施工时,长度以实测为准。排水检查井位置或节点位置桩号可根据现场实际情况进行适当合理调整。
- 4. 管道施工前要求道路高程和管基按照有关设计和规范进行处理后, 经检验达到设计要求后, 方可进行适当合理调整。
- 5. 污水管道、合流管道与生活给水管道相交时,应敷设在生活给水管道的下面。
- 6. 管道施工前,施工单位应复核现有排水管道出口标高。如与施工图标高不一致,应根据现场实际情况进行调整。施工时若遇到各种管线与排水管渠交叉相撞时,可采用Ω弯管形式在排水管渠面或下面加固穿过,以保证排水安全可靠,畅通无阻。
- 7. 施工完毕后,必须按闭水试验的有关规定规程进行试验,合格后才能覆土。塑料排水管回填后应进行坚向变形检验。


恒晟水环境治理股份有限公司 批准 施工图设计 阶段 桑田环境整治工程 排水 部分 邓振贵 审查 裂叶 校核 设计说明 何鸿桂 制图 见图所示 日期 2024.09 桑田环境整治工程-施设-说明-HS-01 A245017289

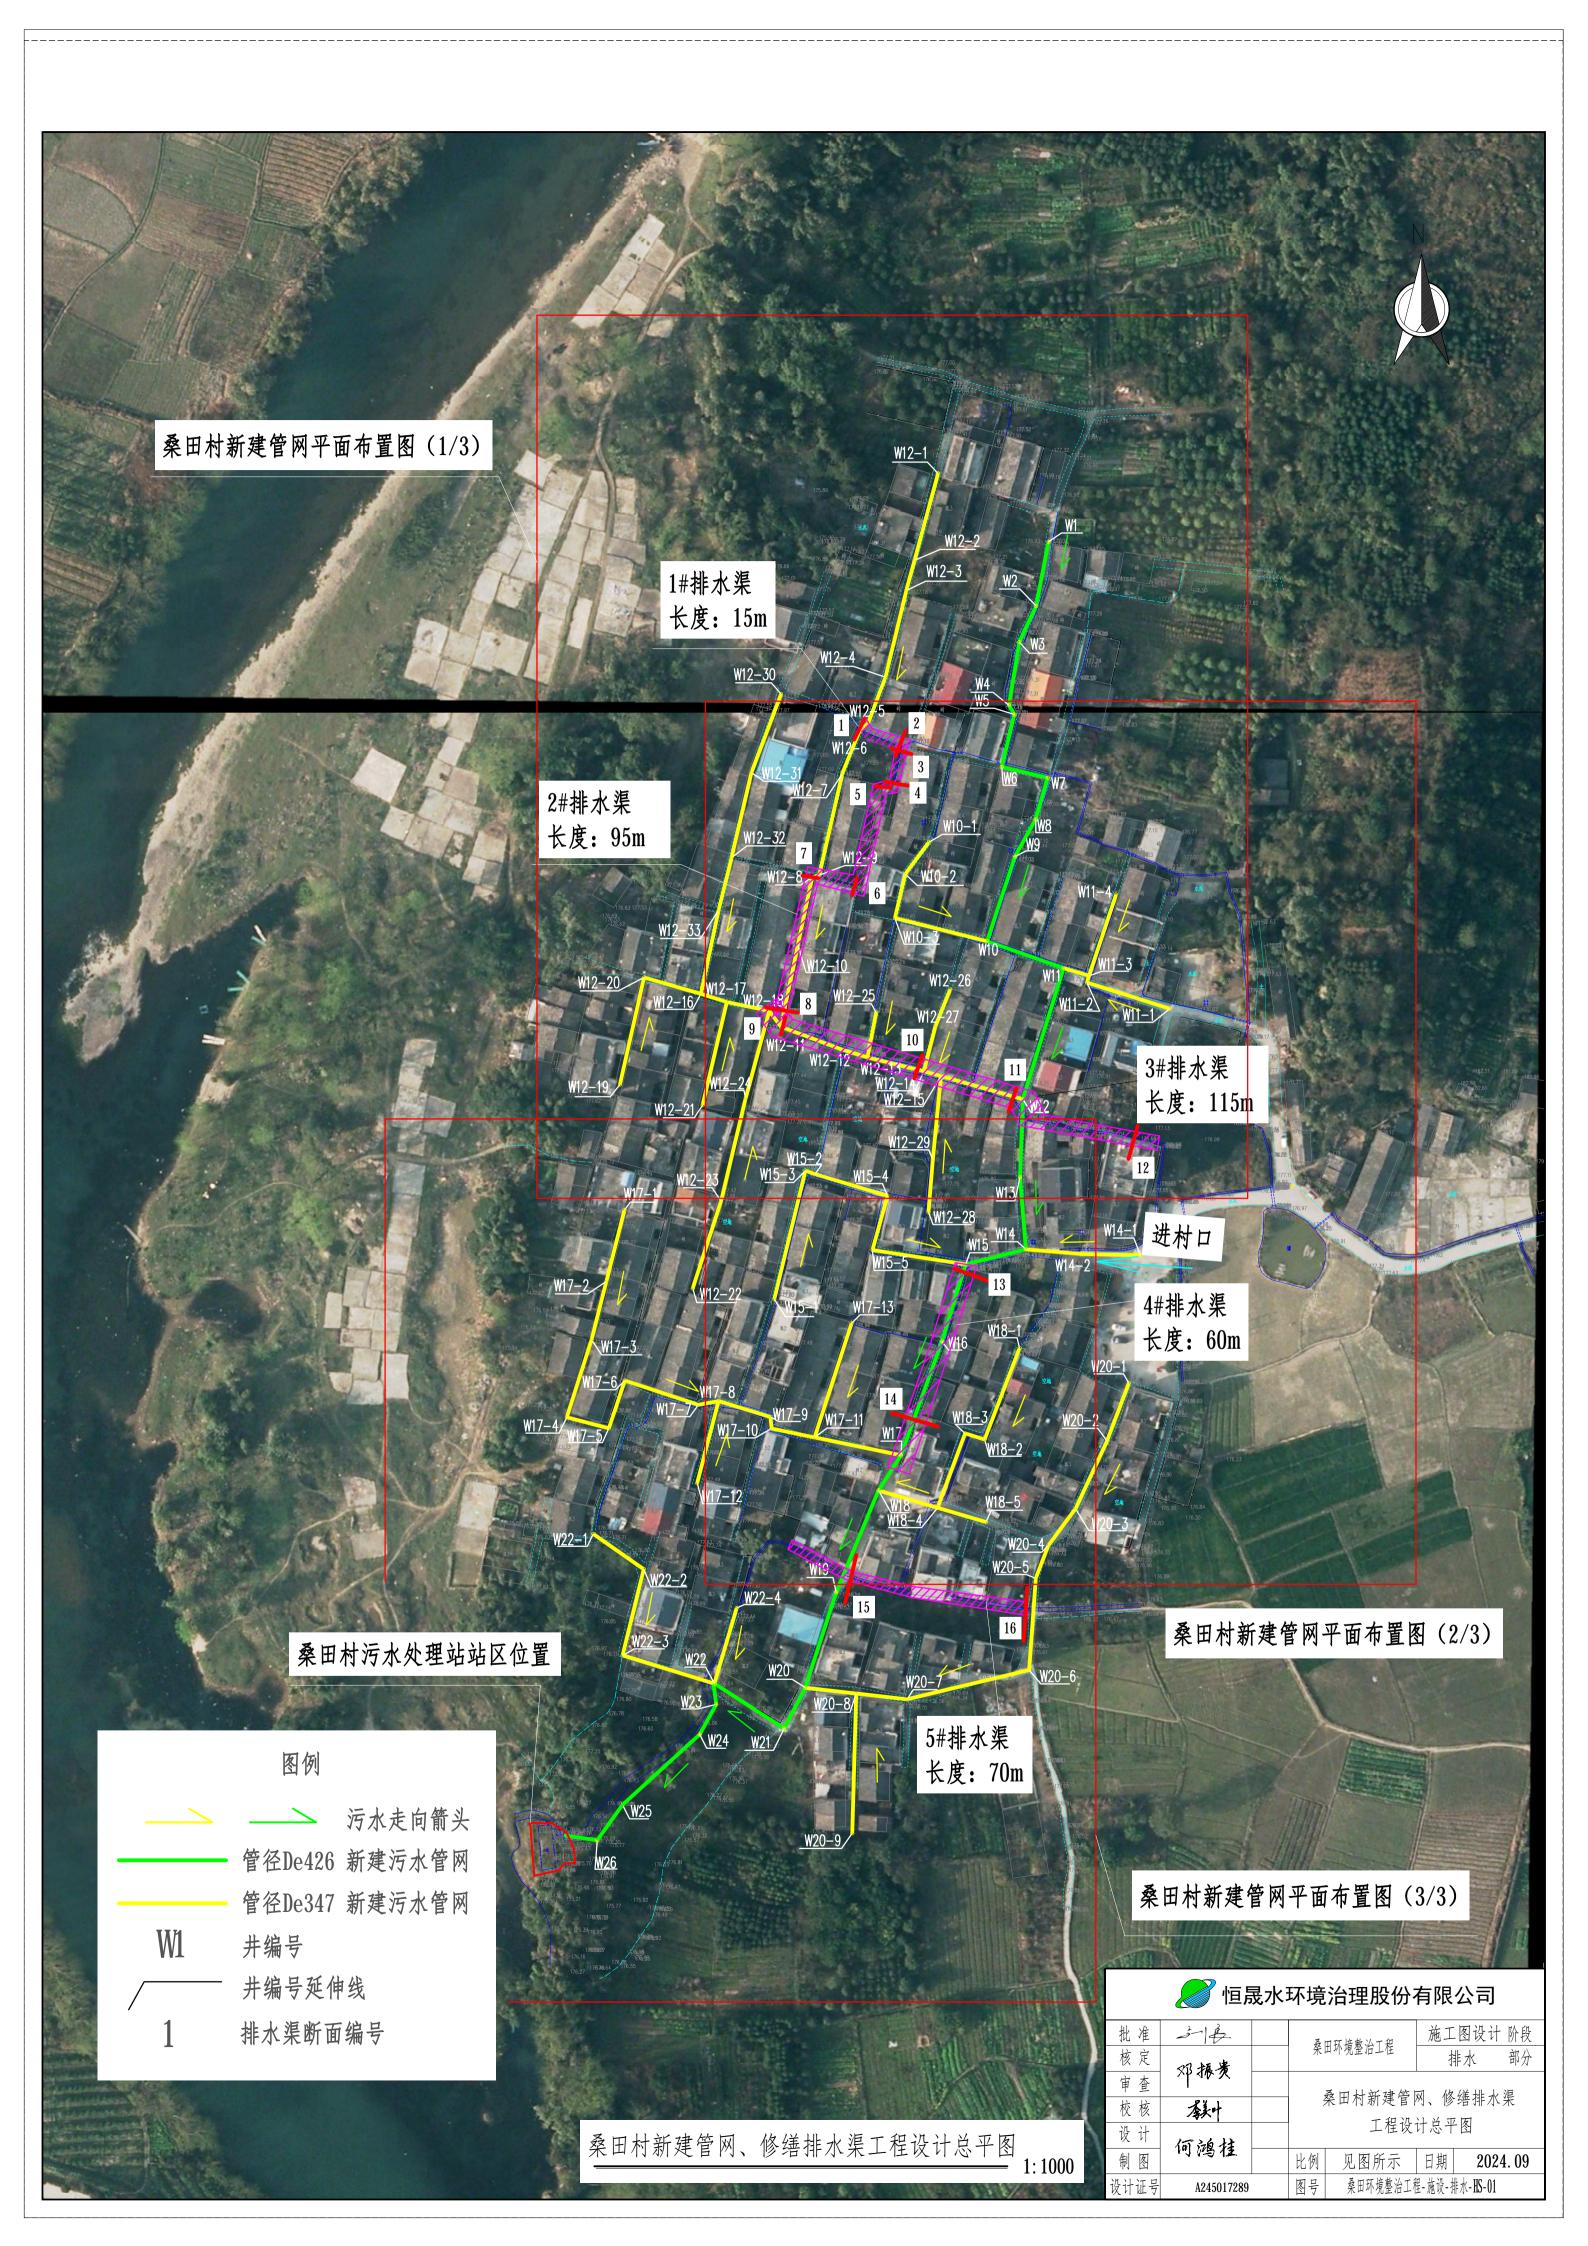

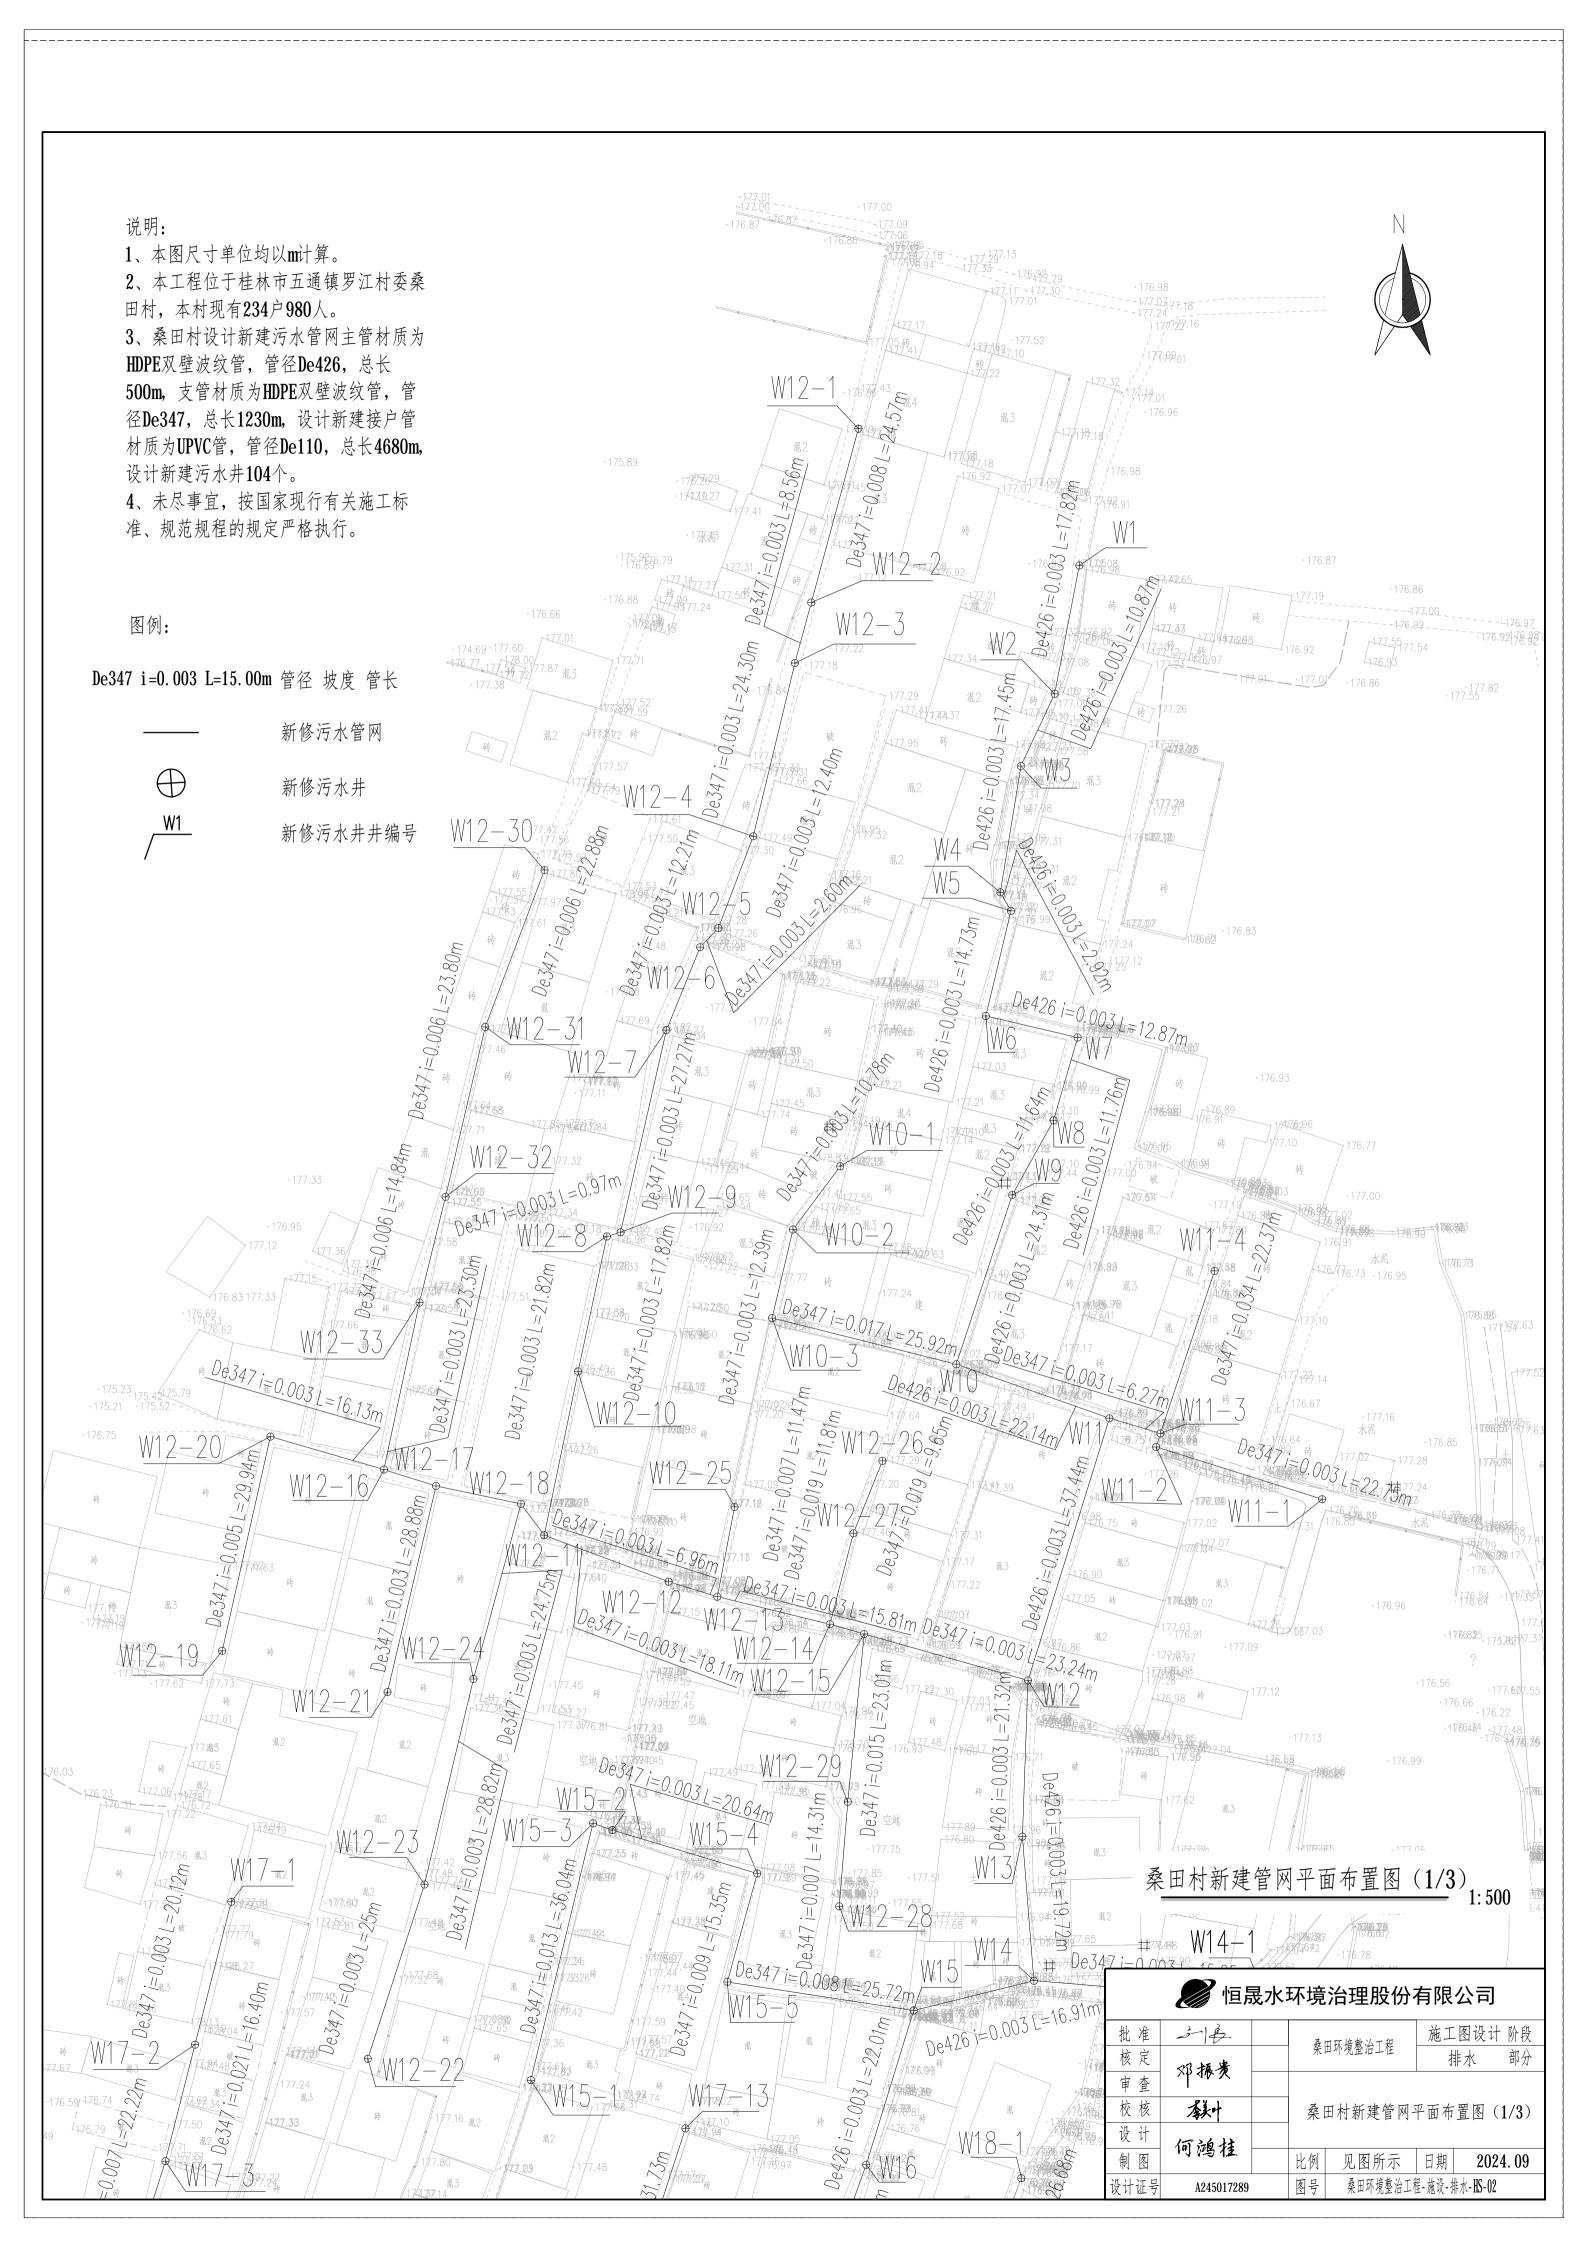

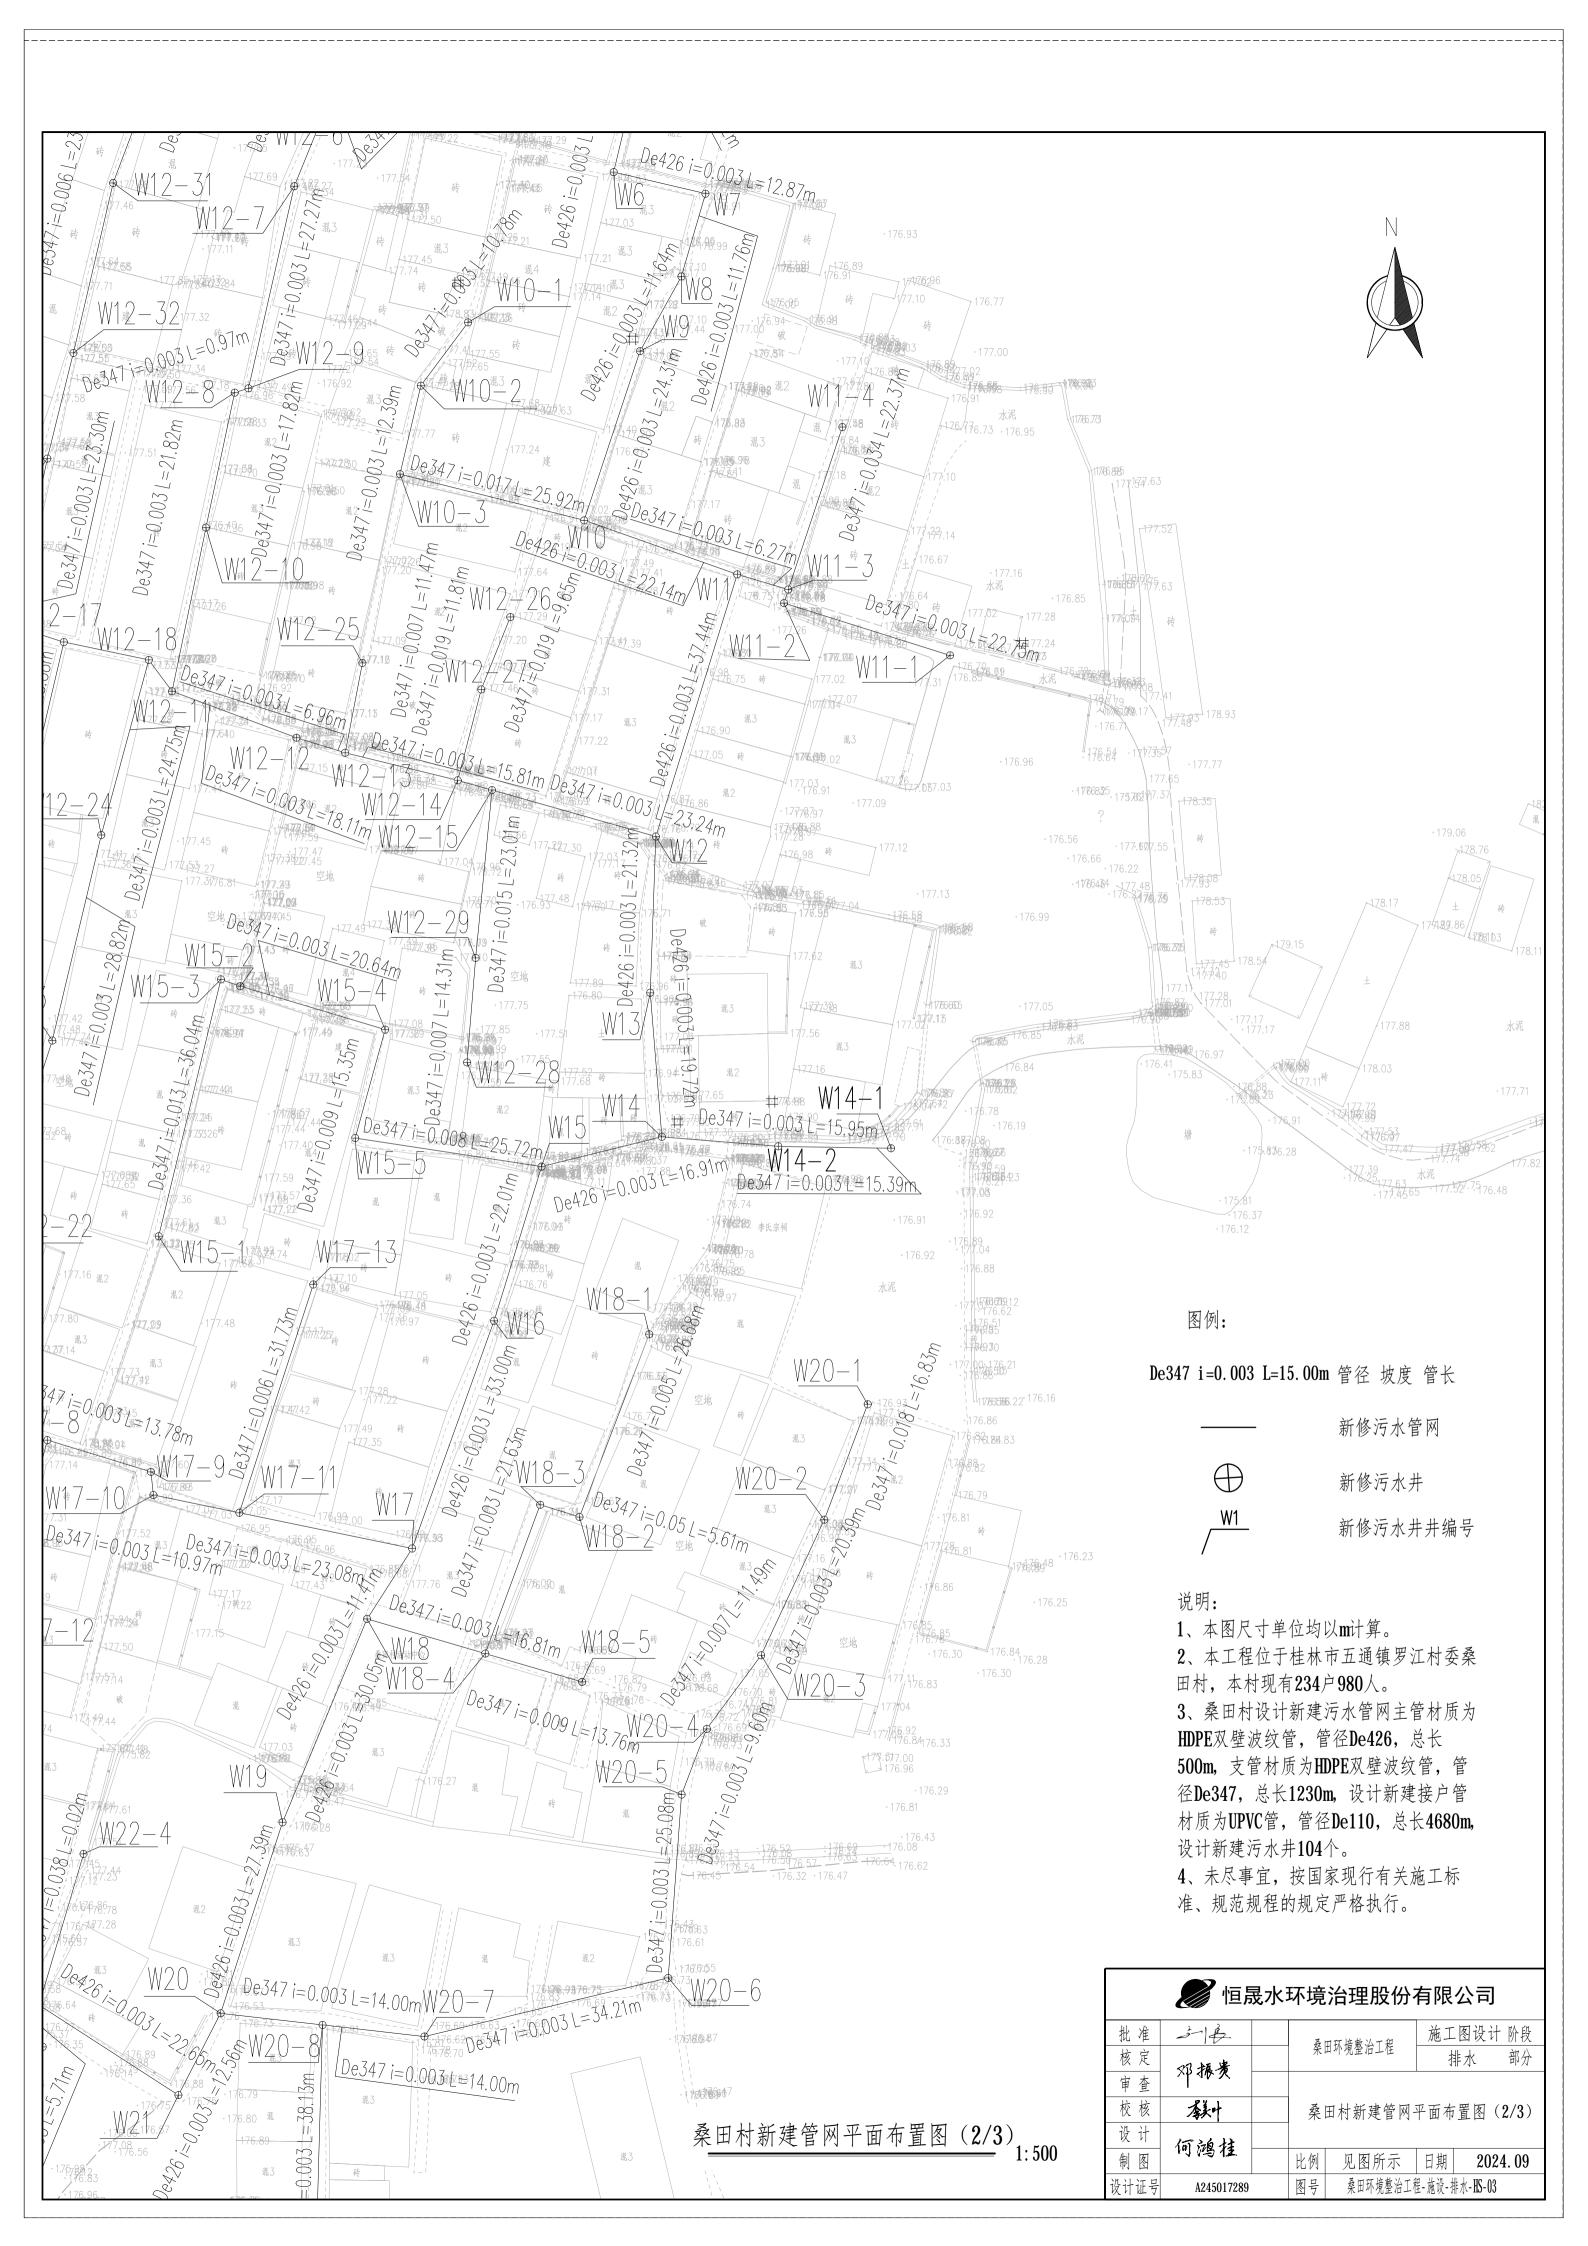


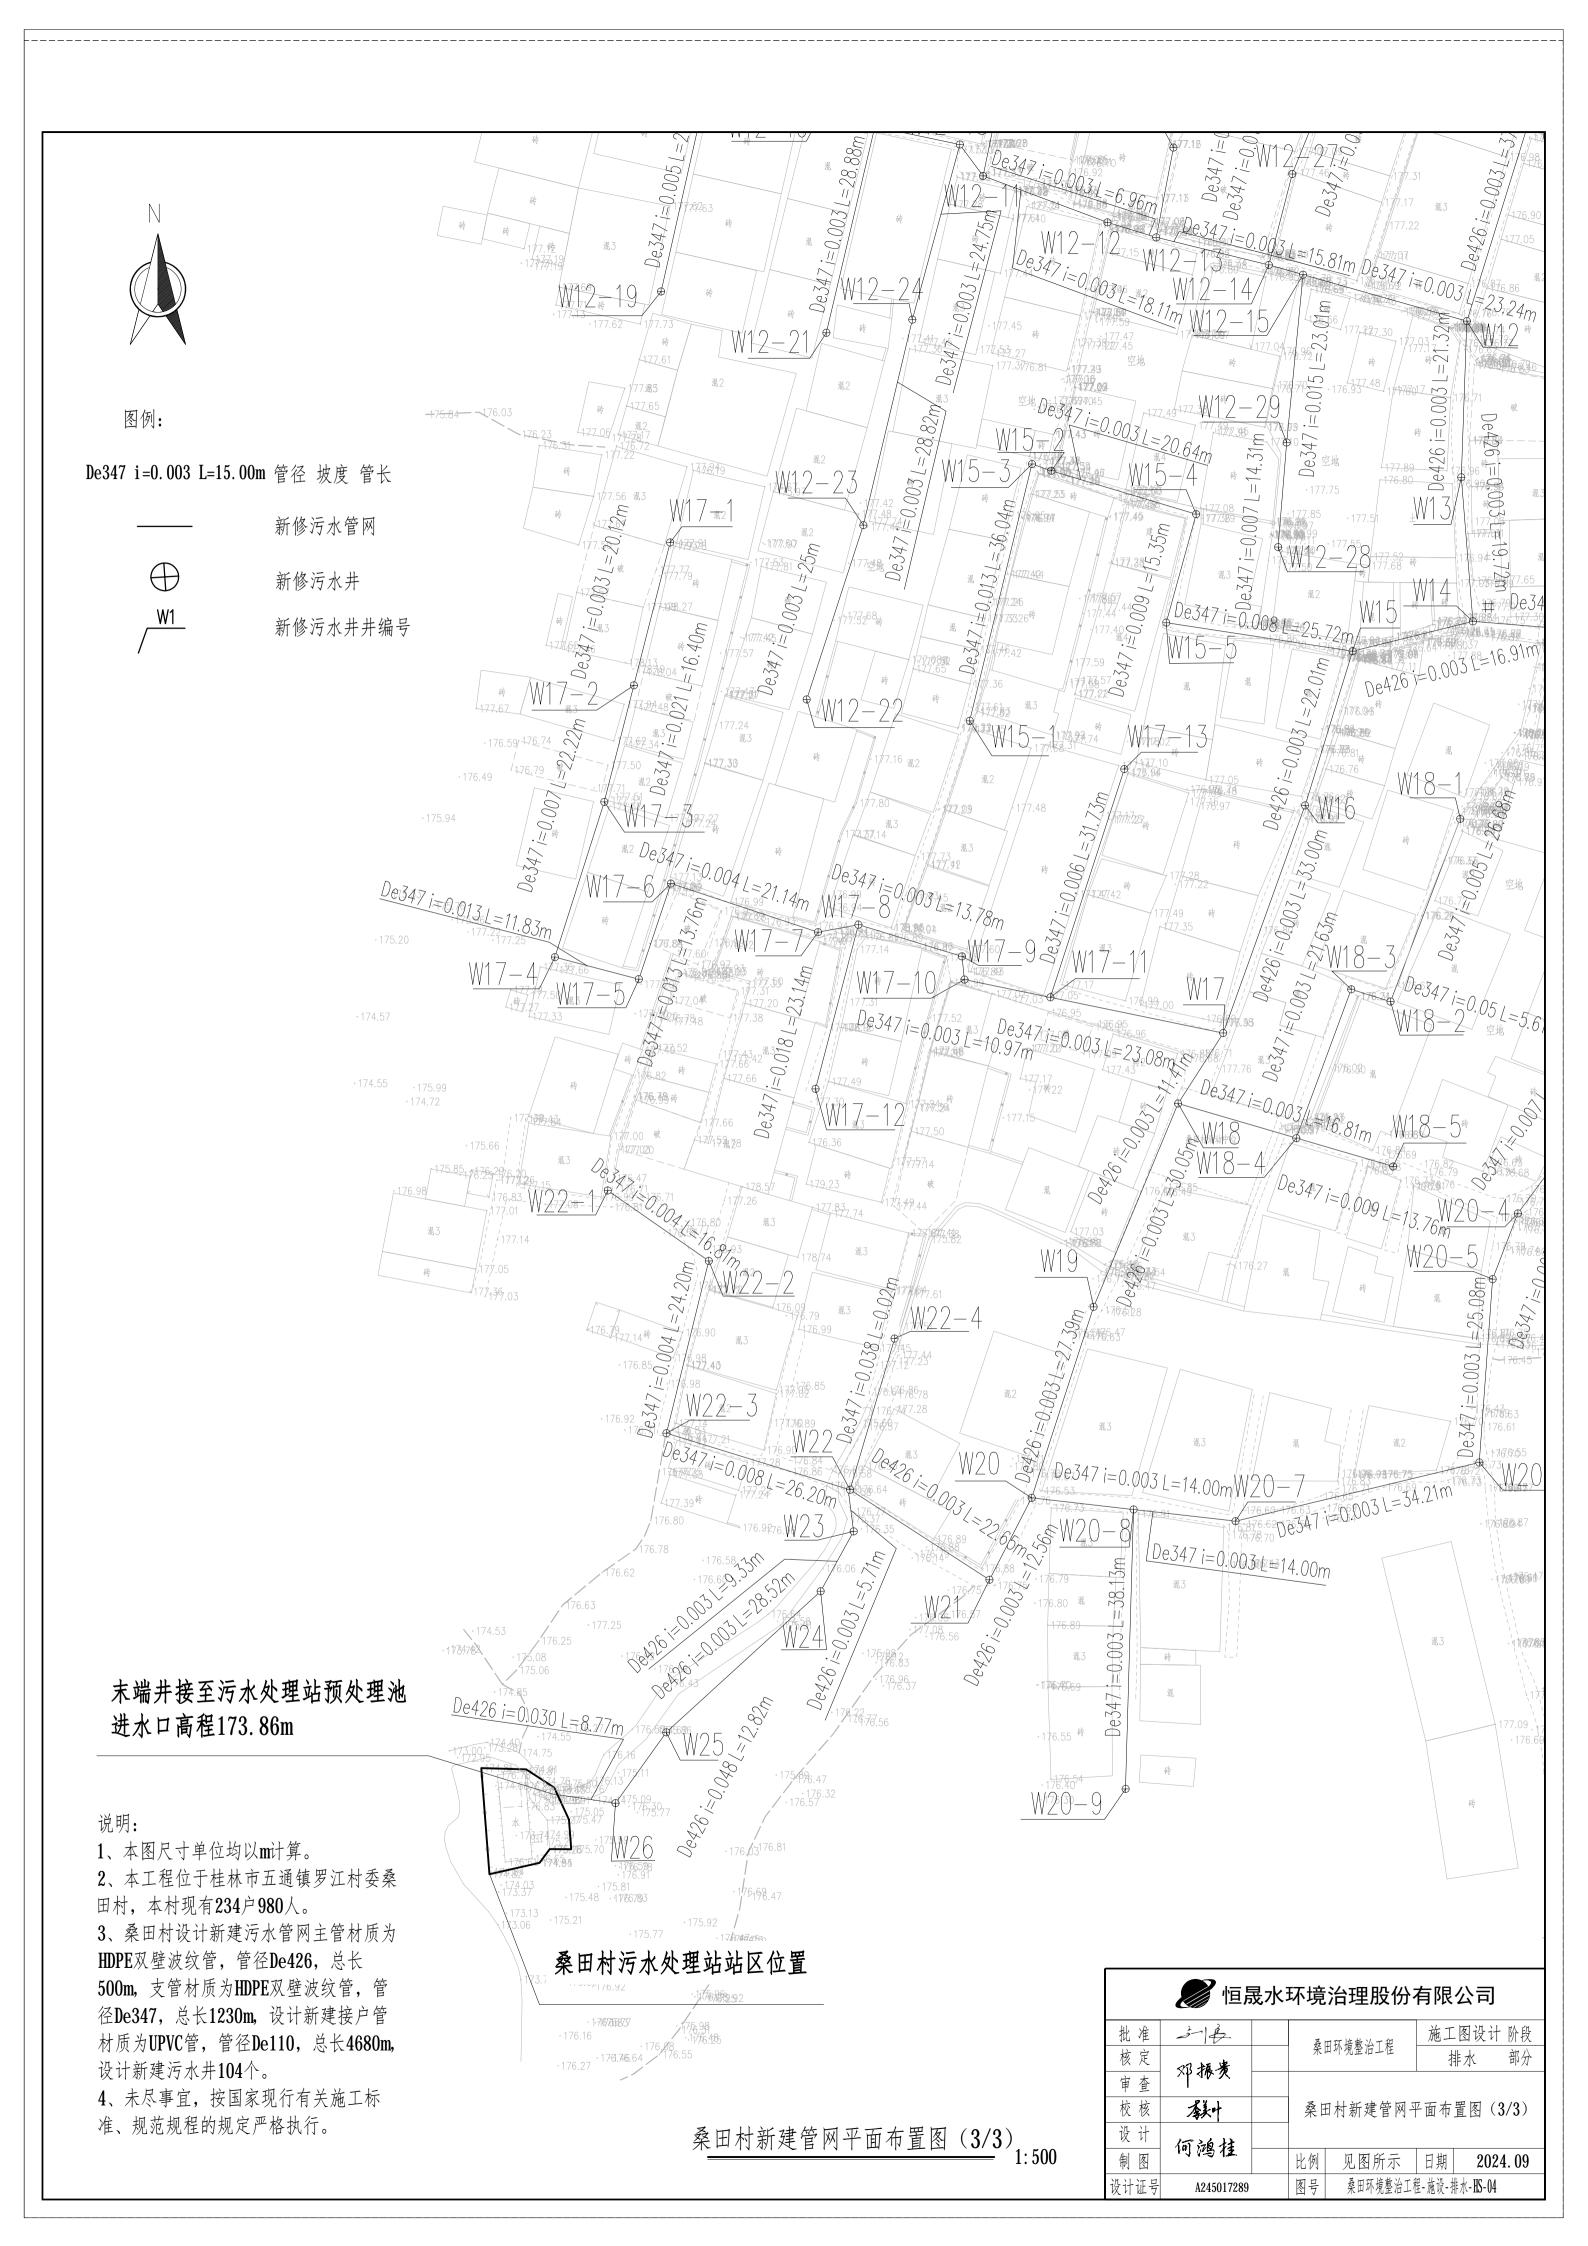


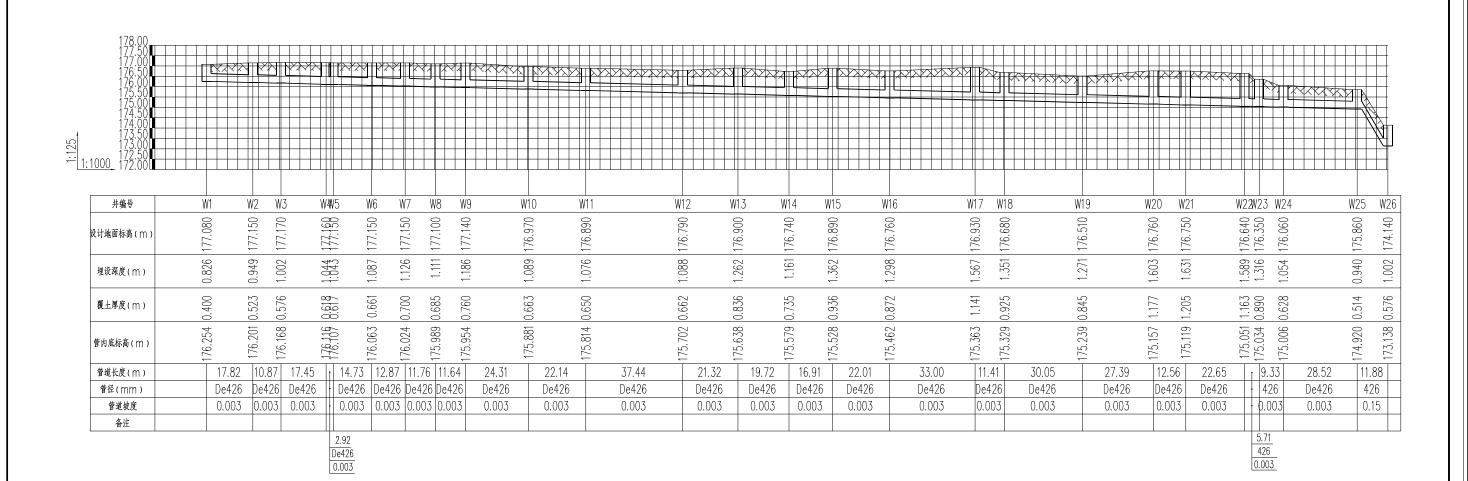

WI-W25管道纵断面图



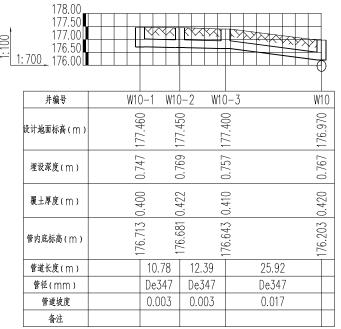

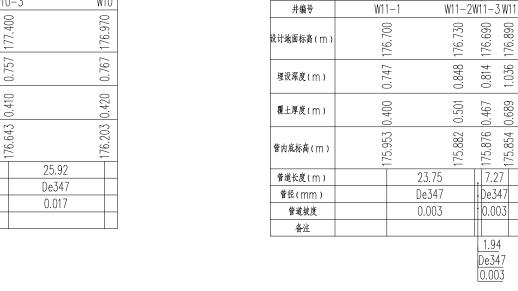


井编号 W11 - 4W11-3 设计地面标高(M 0.752 埋设深度(m) 0.400 0.405 覆土厚度(m) 175.938 管内底标高(M) 23.38 管道长度(m) De347 管径(mm) 管道坡度 0.034

W10-1--W10管道纵断面图


W11-1--W11管道纵断面图

W11-4--W11-3管道纵断面图



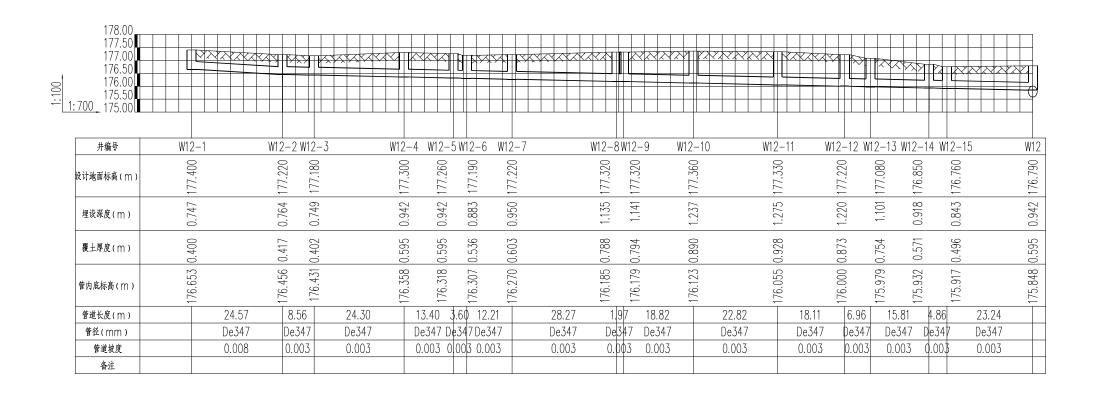


W12-1--W12管道纵断面图

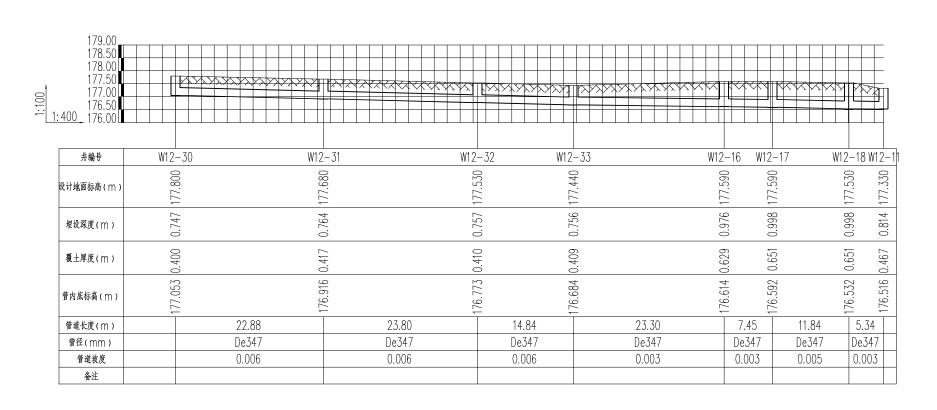


W12-30-W12-11管道纵断面图


🥒 恒晟水环境治理股份有限公司 批准 3 施工图设计 阶段 桑田环境整治工程 核定 排水 审查 管道纵断面图(3/7) 裂叶 校核 设计 何鸿桂 制图 见图所示 日期 2024.09 桑田环境整治工程-施设-排水-HS-07 图号 A245017289

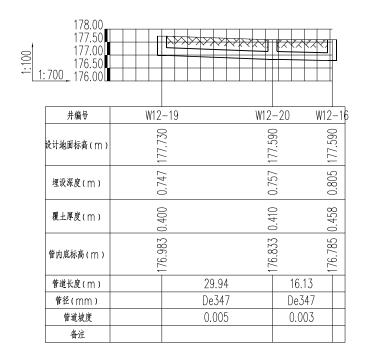


W12-19--W12-16管道纵断面图

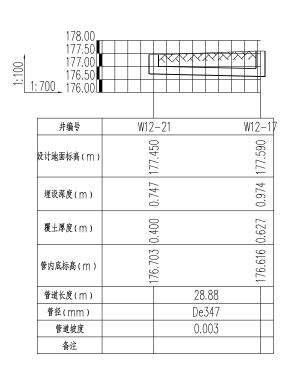


W12-21--W12-17管道纵断面图

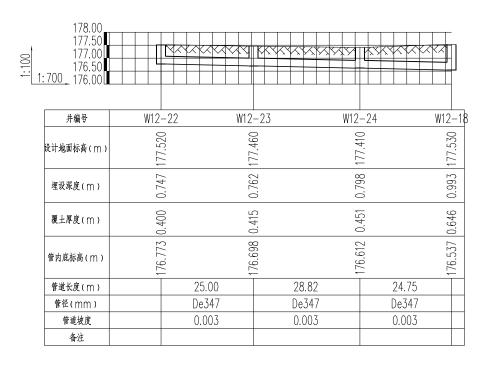


W12-22--W12-18管道纵断面图

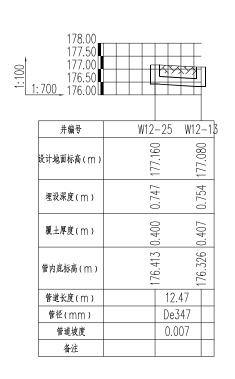

W12-25--W12-13管道纵断面图

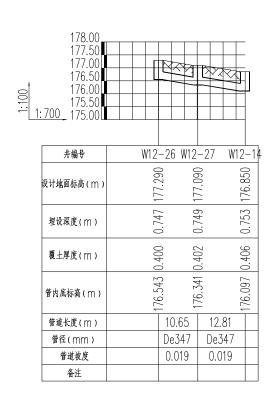


W12-28--W12-14管道纵断面图

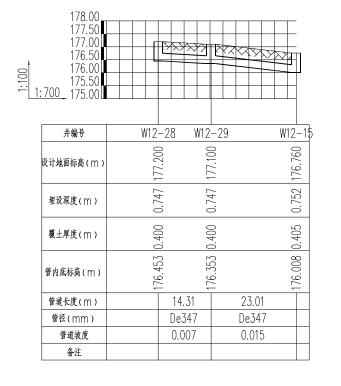


W12-28--W12-15管道纵断面图




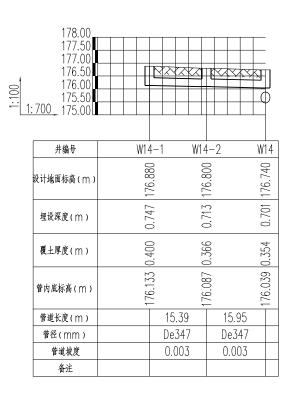

W14-1--W14管道纵断面图

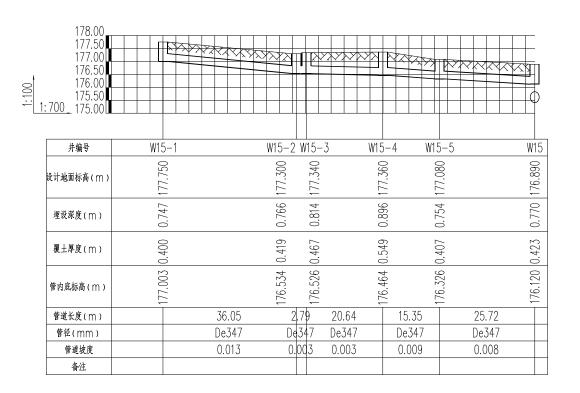


W15-1--W15管道纵断面图

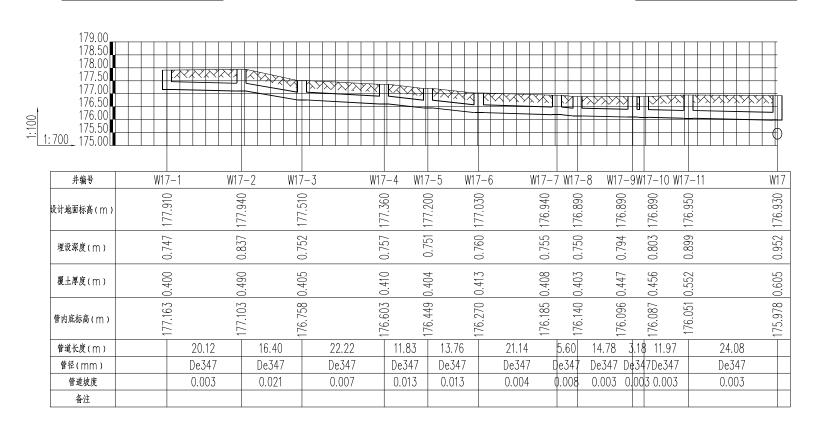


W17-1--W17管道纵断面图


间 恒晟水环境治理股份有限公司 批准 3-12 施工图设计 阶段 桑田环境整治工程 核定 排水 邓振费 审查 管道纵断面图(5/7) 裂叶 校核 设计 何鸿桂 制图 见图所示 日期 2024.09 桑田环境整治工程-施设-排水-HS-09 A245017289 图号

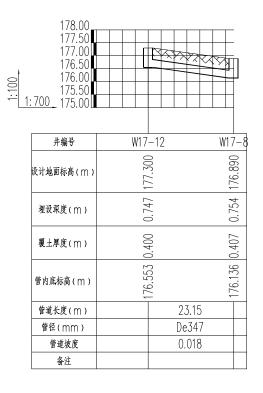

WI7-12--WI7-8管道纵断面图

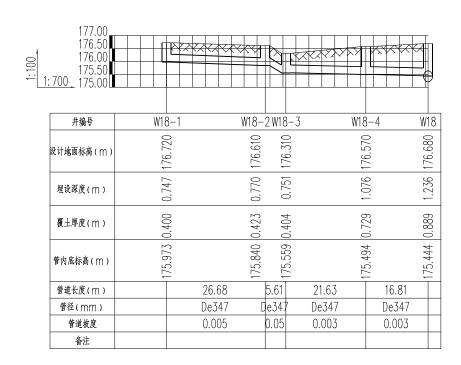

W18-1--W18管道纵断面图

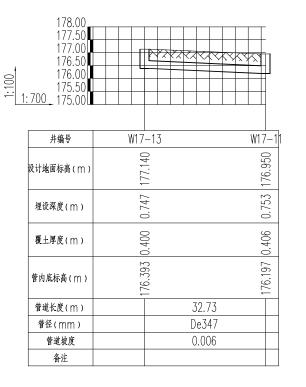


WI7-13--WI7-11管道纵断面图




W18-5--W18-4管道纵断面图




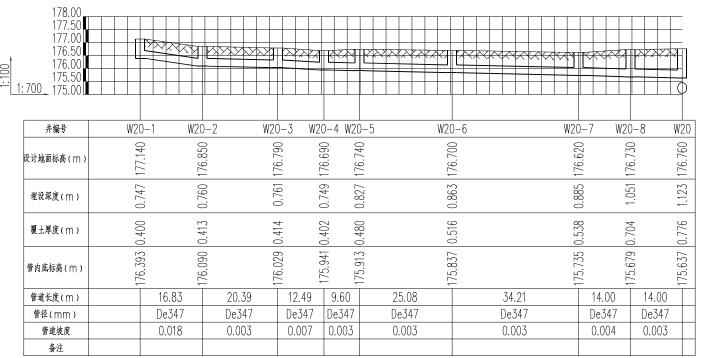

W20-1--W20管道纵断面图

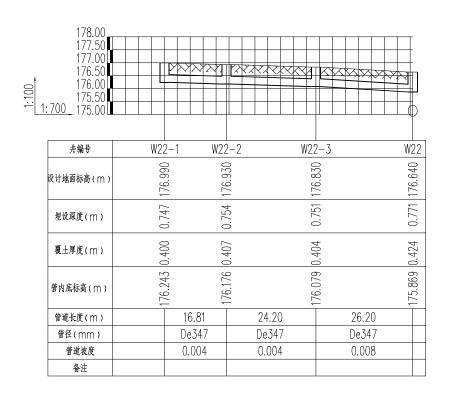

W22-1--W22管道纵断面图

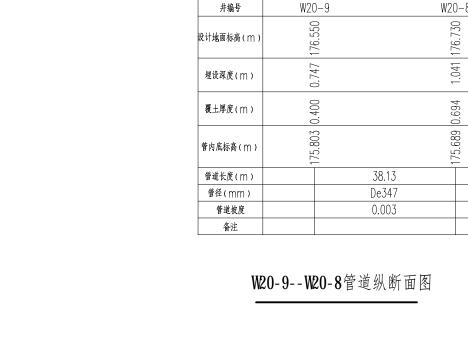

井编号



W22-4--W22管道纵断面图



污水检查井坐标表

序号	井编号	井坐	标(m)	#巫Łē(m)	+ 広仁古(m)	规格
N.A	ガ細サ	Y	Χ	井面标高(m)	井底标高(m)	劝你
1	W1	404889.311	2805244.751	177.080	176.254	φ 700
2	W2	404885.942	2805227.251	177.150	176.201	φ 700
3	W3	404881.336	2805217.401	177.170	176.168	φ700
4	W4	404878.534	2805200.179	177.160	176.116	φ700
5	W5	404879.980	2805197.647	177.150	176.107	φ 700
6	W6	404876.558	2805183.316	177.150	176.063	φ700
7	W7	404889.081	2805180.370	177.150	176.024	φ700
8	W8	404885.801	2805169.077	177.100	175.989	φ 700
9	W9	404880.160	2805158.893	177.140	175.954	φ700
10	W10	404872.534	2805135.810	176.970	175.881	φ700
11	W10-1	404856.689	2805162.816	177.460	176.713	φ 700
12	W10-2	404850.237	2805154.177	177.450	176.681	φ 700
13	W10-3	404847.392	2805142.113	177.400	176.643	φ700
14	W11	404893.414	2805128.442	176.890	175.693	φ700
15	W11-1	404922.449	2805117.393	176.700	175.953	φ 700
16	W11-2	404899.797	2805124.524	176.730	175.882	φ700
17	W11-3	404900.379	2805126.372	176.690	175.788	φ700
18	W11-4	404907.767	2805148.541	177.480	176.645	φ700
19	W12	404882.309	2805092.682	176.790	175.702	φ700
20	W12-1	404859.169	2805263.425	177.400	176.653	φ700
21	W12-2	404852.740	2805239.709	177.220	176.456	φ700
22	W12-3	404850.501	2805231.451	177.180	176.431	φ700
23	W12-4	404844.823	2805207.825	177.300	176.358	φ 700
24	W12-5	404840.067	2805195.303	177.260	176.318	φ700
25	W12-6	404837.579	2805192.695	177.190	176.307	φ700
26	W12-7	404832.977	2805181.383	177.220	176.270	φ 700
27	W12-8	404826.730	2805153.814	177.320	176.185	φ700
28	W12-9	404824.846	2805153.231	177.320	176.179	φ700
29	W12-10	404820.925	2805134.828	177.360	176.123	φ 700
30	W12-11	404816.294	2805112.481	177.330	176.055	φ700
31	W12-12	404833.265	2805106.154	177.220	176.000	φ700
32	W12-13	404839.920	2805104.104	177.080	175.979	φ700
33	W12-14	404855.280	2805100.344	176.850	175.932	φ700
34	W12-15	404859.953	2805099.019	176.760	175.917	φ700
35	W12-16	404794.428	2805121.441	177.590	176.614	φ700
36	W12-17	404801.535	2805119.205	177.590	176.592	φ700
37	W12-18	404813.119	2805116.772	177.530	176.532	φ700
38	W12-19	404772.357	2805096.721	177.730	176.983	φ700
39	W12-20	404778.932	2805125.933	177.590	176.833	φ700
40	W12-21	404794.922	2805091.095	177.450	176.703	φ 700

序号	井编号	井坐村	√m)	井面标高(m)	井底标高(m)	规格
11.4	万畑マ	Y	Х	开幽你闹(!!!)		/光伸
41	W12-22	404792.223	2805041.078	177.520	176.773	φ700
42	W12-23	404799.956	2805064.848	177.460	176.698	φ700
43	W12-24	404806.648	2805092.882	177.410	176.612	φ 700
44	W12-25	404842.267	2805116.355	177.160	176.413	φ700
45	W12-26	404862.449	2805122.625	177.290	176.543	φ700
46	W12-27	404858.489	2805112.741	177.090	176.341	φ700
47	W12-28	404856.561	2805061.861	177.200	176.453	φ700
48	W12-29	404857.715	2805076.121	177.100	176.353	φ700
49	W12-30	404816.341	2805203.218	177.800	177.053	φ700
50	W12-31	404808.252	2805181.820	177.680	176.916	φ700
51	W12-32	404802.842	2805158.640	177.530	176.773	φ700
52	W12-33	404799.280	2805144.230	177.440	176.684	φ700
53	W13	404881.545	2805071.371	176.900	175.638	φ700
54	W14	404883.123	2805051.717	176.740	175.579	φ700
55	W14-1	404914.402	2805050.159	176.880	176.133	φ700
56	W14-2	404899.016	2805050.419	176.800	176.087	φ700
57	W15	404866.708	2805047.657	176.890	175.528	φ700
58	W15-1	404814.477	2805038.157	177.750	177.003	φ700
59	W15-2	404822.967	2805073.188	177.300	176.534	φ700
60	W15-3	404825.604	2805072.263	177.340	176.526	φ700
61	W15-4	404845.375	2805066.346	177.360	176.464	φ700
62	W15-5	404841.285	2805051.547	177.080	176.326	φ700
63	W16	404860.233	2805026.622	176.760	175.462	φ700
64	W17	404849.063	2804995.571	176.930	175.363	φ700
65	W17-1	404773.600	2805062.494	177.910	177.163	φ700
66	W17-2	404768.647	2805042.995	177.940	177.103	φ700
67	W17-3	404764.610	2805027.101	177.510	176.758	φ700
68	W17-4	404757.875	2805005.923	177.360	176.603	φ700
69	W17-5	404769.321	2805002.921	177.200	176.449	φ700
70	W17-6	404773.700	2805015.967	177.030	176.270	φ700
71	W17-7	404793.773	2805009.327	176.940	176.185	φ700
72	W17-8	404799.283	2805010.347	176.890	176.136	φ700
73	W17-9	404813.420	2805006.026	176.890	176.096	φ700
74	W17-10	404813.751	2805002.860	176.890	176.087	φ700
75	W17-11	404825.477	2805000.439	176.950	176.051	φ700
76	W17-12	404793.438	2804987.955	177.300	176.553	φ700
77	W17-13	404835.564	2805031.576	177.140	176.393	φ700
78	W18	404842.909	2804985.961	176.680	175.329	φ 700
79	W18-1	404881.404	2805024.788	176.720	175.973	φ 700
80	W18-2	404871.886	2804999.867	176.610	175.840	φ700

序号	井编号	井坐村	ī(m)	井面标高(m)	井底标高(m)	規格
N.A	ガ細サ	Y	Х	开固体间(111)		观俗
81	W18-3	404866.532	2805001.529	176.310	175.559	φ 700
82	W18-4	404859.042	2804981.236	176.570	175.494	φ 700
83	W18-5	404872.245	2804977.370	176.680	175.933	φ700
84	W19	404831.374	2804958.217	176.510	175.239	φ 700
85	W20	404822.922	2804932.165	176.760	175.157	φ 700
86	W20-1	404911.221	2805015.241	177.140	176.393	φ700
87	W20-2	404905.295	2804999.492	176.850	176.090	φ700
88	W20-3	404896.686	2804981.006	176.790	176.029	φ 700
89	W20-4	404889.264	2804970.964	176.690	175.941	φ 700
90	W20-5	404885.824	2804962.006	176.740	175.913	φ700
91	W20-6	404884.003	2804936.994	176.700	175.837	φ 700
92	W20-7	404850.743	2804928.992	176.620	175.735	φ 700
93	W20-8	404836.833	2804930.579	176.730	175.601	φ700
94	W20-9	404835.737	2804892.463	176.550	175.803	φ700
95	W21	404817.170	2804921.000	176.750	175.119	φ 700
96	W22	404798.134	2804933.281	176.640	175.051	φ 700
97	W22-1	404765.085	2804974.094	176.990	176.243	φ700
98	W22-2	404778.871	2804964.481	176.930	176.176	φ700
99	W22-3	404773.094	2804940.984	176.830	176.079	φ 700
100	W22-4	404804.223	2804953.902	177.450	176.703	φ700
101	W23	404798.637	2804927.591	176.350	175.034	φ700
102	W24	404794.126	2804919.424	176.060	175.006	φ700
103	W25	404773.071	2804900.186	175.860	174.920	φ 700
104	W26	404766.149	2804890.526	174.140	173.138	φ700



序号	管段	井号	ht://2(At. V (no.)	计序	管底坡降	设计地面	标高(m)	管内底	示高(m)	埋深	(m)	47
A.A.	起始	终止	₹ 管 径(mm)	管长(m)	坡度	官馬吸作	起始	终止	起始	终止	起始	终止	备注
0	W1	W2	De426	17.82	0.003	0.053	177.080	177.150	176.254	176.201	0.826	0.949	
1	W2	W3	De426	10.87	0.003	0.033	177.150	177.170	176.201	176.168	0.949	1.002	
2	W3	W4	De426	17.45	0.003	0.052	177.170	177.160	176.168	176.116	1.002	1.044	
3	W4	W5	De426	2.92	0.003	0.009	177.160	177.150	176.116	176.107	1.044	1.043	
4	W5	W6	De426	14.73	0.003	0.044	177.150	177.150	176.107	176.063	1.043	1.087	
5	W6	W7	De426	12.87	0.003	0.039	177.150	177.150	176.063	176.024	1.087	1.126	
6	W7	W8	De426	11.76	0.003	0.035	177.150	177.100	176.024	175.989	1.126	1.111	
7	W8	W9	De426	11.64	0.003	0.035	177.100	177.140	175.989	175.954	1.111	1.186	
8	W9	W10	De426	24.31	0.003	0.073	177.140	176.970	175.954	175.881	1.186	1.089	
9	W10	W11	De426	22.14	0.003	0.066	176.970	176.890	175.881	175.814	1.089	1.076	
10	W11	W12	De426	37.44	0.003	0.112	176.890	176.790	175.814	175.702	1.076	1.088	
11	W12	W13	De426	21.32	0.003	0.064	176.790	176.900	175.702	175.638	1.088	1.262	
12	W13	W14	De426	19.72	0.003	0.059	176.900	176.740	175.638	175.579	1.262	1.161	
13	W14	W15	De426	16.91	0.003	0.051	176.740	176.890	175.579	175.528	1.161	1.362	
14	W15	W16	De426	22.01	0.003	0.066	176.890	176.760	175.528	175.462	1.362	1.298	
15	W16	W17	De426	33.00	0.003	0.099	176.760	176.930	175.462	175.363	1.298	1.567	
16	W17	W18	De426	11.41	0.003	0.034	176.930	176.680	175.363	175.329	1.567	1.351	
17	W18	W19	De426	30.05	0.003	0.090	176.680	176.510	175.329	175.239	1.351	1.271	
18	W19	W20	De426	27.39	0.003	0.082	176.510	176.760	175.239	175.157	1.271	1.603	
19	W20	W21	De426	12.56	0.003	0.038	176.760	176.750	175.157	175.119	1.603	1.631	
20	W21	W22	De426	22.65	0.003	0.068	176.750	176.640	175.119	175.051	1.631	1.589	
21	W22	W23	De426	5.71	0.003	0.017	176.640	176.350	175.051	175.034	1.589	1.316	
22	W23	W24	De426	9.33	0.003	0.028	176.350	176.060	175.034	175.006	1.316	1.054	
23	W24	W25	De426	28.52	0.003	0.086	176.060	175.860	175.006	174.920	1.054	0.940	
24	W25	W26	De426	11.88	0.150	1.783	175.860	174.140	174.920	173.138	0.940	1.002	

高程表

序号	管段	管段井号		管长(m)	坡度	管底坡降	设计地面	标高(m)	管内底材	示高(m)	埋深	(m)	A X
N.A	起始	终止	· 管径(mm)	ETC(III)	极度	官成圾件	起始	终止	起始	终止	起始	终止	备 注
0	W10-1	W10-2	De347	10.78	0.003	0.032	177.460	177.450	176.713	176.681	0.747	0.769	
1	W10-2	W10-3	De347	12.39	0.003	0.037	177.450	177.400	176.681	176.643	0.769	0.757	
2	W10-3	W10	De347	25.92	0.017	0.441	177.400	176.970	176.643	176.203	0.757	0.767	

高程表

序号	管段	管段井号		管长(m)	坡度	管底坡降	设计地面	标高(m)	管内底材	示高(m)	埋深	(m)	备注
h.A.	起始	终止	· 管径(mm)	#T(III)	极及	1 国队权件	起始	终止	起始	终止	起始	终止	省 注
0	W11-1	W11-2	De347	23.75	0.003	0.071	176.700	176.730	175.953	175.882	0.747	0.848	
1	W11-2	W11-3	De347	1.94	0.003	0.006	176.730	176.690	175.882	175.876	0.848	0.814	
2	W11-3	W11	De347	7.27	0.003	0.022	176.690	176.890	175.876	175.854	0.814	1.036	

高程表

克县	管段	井号	毎個(mm)	管长(m)	神座	管底坡降	设计地面	标高(m)	管内底材	示高(m)	埋深	(m)	友汁
44	起始	终止	管径(mm) 	FT(III)	坡度	1 1 以次件	起始	终止	起始	终止	起始	终止	备 注
0	W11-4	W11-3	De347	23.38	0.034	0.795	177.480	176.690	176.733	175.938	0.747	0.752	

台 L	管段	井号	Mt //X (ma ma)	管长(m)	计中	統占山販	设计地面	标高(m)	管内底材	示高(m)	埋深	(m)	b 17
序号	起始	终止	· 管径(mm)	官权(川)	坡度	管底坡降	起始	终止	起始	终止	起始	终止	备 注
0	W12-1	W12-2	De347	24.57	0.008	0.197	177.400	177.220	176.653	176.456	0.747	0.764	
1	W12-2	W12-3	De347	8.56	0.003	0.026	177.220	177.180	176.456	176.431	0.764	0.749	
2	W12-3	W12-4	De347	24.30	0.003	0.073	177.180	177.300	176.431	176.358	0.749	0.942	
3	W12-4	W12-5	De347	13.40	0.003	0.040	177.300	177.260	176.358	176.318	0.942	0.942	
4	W12-5	W12-6	De347	3.60	0.003	0.011	177.260	177.190	176.318	176.307	0.942	0.883	
5	W12-6	W12-7	De347	12.21	0.003	0.037	177.190	177.220	176.307	176.270	0.883	0.950	
6	W12-7	W12-8	De347	28.27	0.003	0.085	177.220	177.320	176.270	176.185	0.950	1.135	
7	W12-8	W12-9	De347	1.97	0.003	0.006	177.320	177.320	176.185	176.179	1.135	1.141	
8	W12-9	W12-10	De347	18.82	0.003	0.056	177.320	177.360	176.179	176.123	1.141	1.237	
9	W12-10	W12-11	De347	22.82	0.003	0.068	177.360	177.330	176.123	176.055	1.237	1.275	
10	W12-11	W12-12	De347	18.11	0.003	0.054	177.330	177.220	176.055	176.000	1.275	1.220	
11	W12-12	W12-13	De347	6.96	0.003	0.021	177.220	177.080	176.000	175.979	1.220	1.101	
12	W12-13	W12-14	De347	15.81	0.003	0.047	177.080	176.850	175.979	175.932	1.101	0.918	
13	W12-14	W12-15	De347	4.86	0.003	0.015	176.850	176.760	175.932	175.917	0.918	0.843	
14	W12-15	W12	De347	23.24	0.003	0.070	176.760	176.790	175.917	175.848	0.843	0.942	

高程表

序号	管段	井号	管径(mm)	管长(m)	坡度	管底坡降	设计地面	标高(m)	管内底材	示高(m)	埋深	(m)	友汁
h.A.	起始	终止	181年(1111111)	#TQ(III)	- 极及	1 国队权件	起始	终止	起始	终止	起始	终止	-
0	W12-30	W12-31	De347	22.88	0.006	0.137	177.800	177.680	177.053	176.916	0.747	0.764	
1	W12-31	W12-32	De347	23.80	0.006	0.143	177.680	177.530	176.916	176.773	0.764	0.757	
2	W12-32	W12-33	De347	14.84	0.006	0.089	177.530	177.440	176.773	176.684	0.757	0.756	
3	W12-33	W12-16	De347	23.30	0.003	0.070	177.440	177.590	176.684	176.614	0.756	0.976	
4	W12-16	W12-17	De347	7.45	0.003	0.022	177.590	177.590	176.614	176.592	0.976	0.998	
5	W12-17	W12-18	De347	11.84	0.005	0.059	177.590	177.530	176.592	176.532	0.998	0.998	
6	W12-18	W12-11	De347	5.34	0.003	0.016	177.530	177.330	176.532	176.516	0.998	0.814	

高程表

序号	管段	管段井号		# K(m)	坡度	管底坡降	设计地面	标高(m)	管内底材	示高(m)	埋深	(m)	友计
14.4	起始	终止	· 管径(mm)	管长(m)	极及	官馬坂阵	起始	终止	起始	终止	起始	终止	备 注
0	W12-19	W12-20	De347	29.94	0.005	0.150	177.730	177.590	176.983	176.833	0.747	0.757	
1	W12-20	W12-16	De347	16.13	0.003	0.048	177.590	177.590	176.833	176.785	0.757	0.805	

高程表

臣	旦	管段	井号	管径(mm)	管长(m)	抽度	管底坡降	设计地面	标高(m)	管内底核	i高(m)	埋深	(m)	友社
1 1		起始	终止	實红(!!!!!)	# TV(III)	以 及	1 国瓜农件	起始	终止	起始	终止	起始	终止	备 注
()	W12-21	W12-17	De347	28.88	0.003	0.087	177.450	177.590	176.703	176.616	0.747	0.974	

高程表

序号	管段	井号	佐奴(mm)	管长(m)	坡度	管底坡降	设计地面	标高(m)	管内底材	示高(m)	埋深	(m)	A H
177	起始	终止	· 管径(mm)	RIM(III)	以 及	官馬坂阵	起始	终止	起始	终止	起始	终止	备注
0	W12-22	W12-23	De347	25.00	0.003	0.075	177.520	177.460	176.773	176.698	0.747	0.762	
1	W12-23	W12-24	De347	28.82	0.003	0.086	177.460	177.410	176.698	176.612	0.762	0.798	
2	W12-24	W12-18	De347	24.75	0.003	0.074	177.410	177.530	176.612	176.537	0.798	0.993	

恒晟水环境治理股份有限公司 批准 → 1 → 桑田环境整治工程 施工图设计 阶段

 核定
 水梯大

 审查
 水梯大

 校核
 養子

 设计
 (7) 18

 財图
 比例
 见图所示
 日期
 2024.09

 设计证号
 A245017289
 图号
 桑田环境整治工程-施设-排水-IS-14

宝县	管段	井号	管径(mm)	管长(m)	坡度	管底坡降	设计地面	i标高(m)	管内底核	i高(m)	埋深	(m)	玄 注
177	起始	终止	1914(111111)	1 1 1 1 1 1 1 1 1 1 1 1 1 1 1 1 1 1 1	火 及	官馬坂阵	起始	终止	起始	终止	起始	终止	一
0	W12-25	W12-13	De347	12.47	0.007	0.087	177.160	177.080	176.413	176.326	0.747	0.754	

高程表

序号	管段	井号	管径(mm)	管长(m)	神中	管底坡降	设计地面	标高(m)	管内底材	示高(m)	埋深	(m)	放计
77	起始	终止	1 181年(1111111)	果女(III)	- 坡度	1 国队农件	起始	终止	起始	终止	起始	终止	备注 ————————————————————————————————————
0	W12-26	W12-27	De347	10.65	0.019	0.202	177.290	177.090	176.543	176.341	0.747	0.749	
1	W12-27	W12-14	De347	12.81	0.019	0.243	177.090	176.850	176.341	176.097	0.749	0.753	

高程表

序号	管段	井号	管径(mm)	管长(m)	神時	管底坡降	设计地面	标高(m)	管内底核	示高(m)	埋深	(m)	备注
177	起始	终止	1 1812()	18.127(III)	坡度	1 国队农件	起始	终止	起始	终止	起始	终止	省 注
0	W12-26	W12-27	De347	10.65	0.019	0.202	177.290	177.090	176.543	176.341	0.747	0.749	
1	W12-27	W12-14	De347	12.81	0.019	0.243	177.090	176.850	176.341	176.097	0.749	0.753	

高程表

序号	管段	井号	管径(mm)	管长(m)	神時	管底坡降	设计地面	标高(m)	管内底材	示高(m)	埋深	(m)	友计
12. 4	起始	终止	1 151年(1111111)	B D(III)	坡度	官馬収件	起始	终止	起始	终止	起始	终止	备 注
0	W12-28	W12-29	De347	14.31	0.007	0.100	177.200	177.100	176.453	176.353	0.747	0.747	
1	W12-29	W12-15	De347	23.01	0.015	0.345	177.100	176.760	176.353	176.008	0.747	0.752	

高程表

序号	管段	井号	管径(mm)	管长(m)	坡度	管底坡降	设计地面	标高(m)	管内底机	示高(m)	埋深	(m)	友计
h.A.A	起始	终止	1914()	# TX(111)	収 及	1 国队权件	起始	终止	起始	终止	起始	终止	备注
0	W15-1	W15-2	De347	36.05	0.013	0.469	177.750	177.300	177.003	176.534	0.747	0.766	
1	W15-2	W15-3	De347	2.79	0.003	0.008	177.300	177.340	176.534	176.526	0.766	0.814	
2	W15-3	W15-4	De347	20.64	0.003	0.062	177.340	177.360	176.526	176.464	0.814	0.896	
3	W15-4	W15-5	De347	15.35	0.009	0.138	177.360	177.080	176.464	176.326	0.896	0.754	
4	W15-5	W15	De347	25.72	0.008	0.206	177.080	176.890	176.326	176.120	0.754	0.770	

高程表

序号	管段	井号	佐仏(no no)		坡度	管底坡降	设计地面	标高(m)	管内底	示高(m)	埋深	(m)	备注
l ht	起始	终止	- 管径(mm)	年12(111)	狄 及	官馬吸件	起始	终止	起始	终止	起始	终止	一
0	W17-1	W17-2	De347	20.12	0.003	0.060	177.910	177.940	177.163	177.103	0.747	0.837	
1	W17-2	W17-3	De347	16.40	0.021	0.344	177.940	177.510	177.103	176.758	0.837	0.752	
2	W17-3	W17-4	De347	22.22	0.007	0.156	177.510	177.360	176.758	176.603	0.752	0.757	
3	W17-4	W17-5	De347	11.83	0.013	0.154	177.360	177.200	176.603	176.449	0.757	0.751	
4	W17-5	W17-6	De347	13.76	0.013	0.179	177.200	177.030	176.449	176.270	0.751	0.760	
5	W17-6	W17-7	De347	21.14	0.004	0.085	177.030	176.940	176.270	176.185	0.760	0.755	
6	W17-7	W17-8	De347	5.60	0.008	0.045	176.940	176.890	176.185	176.140	0.755	0.750	
7	W17-8	W17-9	De347	14.78	0.003	0.044	176.890	176.890	176.140	176.096	0.750	0.794	
8	W17-9	W17-10	De347	3.18	0.003	0.010	176.890	176.890	176.096	176.087	0.794	0.803	
9	W17-10	W17-11	De347	11.97	0.003	0.036	176.890	176.950	176.087	176.051	0.803	0.899	
10	W17-11	W17	De347	24.08	0.003	0.072	176.950	176.930	176.051	175.978	0.899	0.952	

| 恒晟水环境治理股份有限公司 | | 批准 | ゴート | 桑田环境整治工程 | 施工图设计 阶段 | | 様定 | 坪水 部分 | | 校核 | 承十 | 管道高程表 (3/4)

 设计
 何鸿挂

 財图
 比例
 见图所示
 日期
 2024.09

设计证号 A245017289 图号 桑田环境整治工程-施设-排水-IS-15

序号	管段	井号	管径(mm)	管长(m)	坡度	管底坡降	设计地面	标高(m)	管内底材	示高(m)	埋深((m)	发 24
H.A	起始	终止	1 1812年(1111111)	18 12 (III)	火 及	官瓜収件	起始	终止	起始	终止	起始	终止	企
0	W17-12	W17-8	De347	23.15	0.018	0.417	177.300	176.890	176.553	176.136	0.747	0.754	

高程表

	管段	井号	佐久()	管长(m)	冲杵	管底坡降	设计地面	标高(m)	管内底标	示高(m)	埋深	(m)	友 24
177	起始	终止	管径(mm)	18 124 (III)	坡度	官瓜农阵	起始	终止	起始	终止	起始	终止	一
0	W17-13	W17-11	De347	32.73	0.006	0.196	177.140	176.950	176.393	176.197	0.747	0.753	

高程表

序号	管段	井号	管径(mm)	管长(m)	坡度	管底坡降	设计地面	标高(m)	管内底标	示高(m)	埋深	(m)	
177	起始	终止	1 1814(111111)	(III)	极及	官成圾件	起始	终止	起始	终止	起始	终止	省 注
0	W18-1	W18-2	De347	26.68	0.005	0.133	176.720	176.610	175.973	175.840	0.747	0.770	
1	W18-2	W18-3	De347	5.61	0.050	0.281	176.610	176.310	175.840	175.559	0.770	0.751	
2	W18-3	W18-4	De347	21.63	0.003	0.065	176.310	176.570	175.559	175.494	0.751	1.076	
3	W18-4	W18	De347	16.81	0.003	0.050	176.570	176.680	175.494	175.444	1.076	1.236	

高程表

広县	管段	井号	管径(mm)	管长(m)	冲床	管底坡降	设计地面	标高(m)	管内底核	示高(m)	埋深	(m)	友计
17.4	起始	终止	1 1 1 1 1 1 1 1 1 1 1 1 1 1 1 1 1 1 1	1 1 1 (III)	坡度 	官瓜牧阵	起始	终止	起始	终止	起始	终止	备 汪
0	W18-5	W18-4	De347	13.76	0.009	0.124	176.680	176.570	175.933	175.809	0.747	0.761	

高程表

序号	管段	井号	₹ 管径(mm)	管长(m)	坡度	管底坡降	设计地面	标高(m)	管内底核	示高(m)	埋深	(m)	备注
l h.A	起始	终止	TETE(IIIII)	TT(III)	火 及	官馬敦阳	起始	终止	起始	终止	起始	终止	省 生
0	W20-1	W20-2	De347	16.83	0.018	0.303	177.140	176.850	176.393	176.090	0.747	0.760	
1	W20-2	W20-3	De347	20.39	0.003	0.061	176.850	176.790	176.090	176.029	0.760	0.761	
2	W20-3	W20-4	De347	12.49	0.007	0.087	176.790	176.690	176.029	175.941	0.761	0.749	
3	W20-4	W20-5	De347	9.60	0.003	0.029	176.690	176.740	175.941	175.913	0.749	0.827	
4	W20-5	W20-6	De347	25.08	0.003	0.075	176.740	176.700	175.913	175.837	0.827	0.863	
5	W20-6	W20-7	De347	34.21	0.003	0.103	176.700	176.620	175.837	175.735	0.863	0.885	
6	W20-7	W20-8	De347	14.00	0.004	0.056	176.620	176.730	175.735	175.679	0.885	1.051	
7	W20-8	W20	De347	14.00	0.003	0.042	176.730	176.760	175.679	175.637	1.051	1.123	

高程表

	管段井号	· 管径(mm)	管长(m)	坡度	管底坡降	设计地面标高(m)		管内底标高(m)		埋深(m)		A X
177	起始 终止					起始	终止	起始	终止	起始	终止	省 注
0	W20-9 W20-8	De347	38.13	0.003	0.114	176.550	176.730	175.803	175.689	0.747	1.041	

高程表

序号	管段井号		· 管径(mm)	管长(m)	坡度	管底坡降	设计地面标高(m)		管内底标高(m)		埋深(m)		友計
H.A	起始	终止	[] [[[[[[[[[[[[[[[[[[EM(III)	収及	官馬及伴	起始	终止	起始	终止	起始	终止	备注
0	W22-1	W22-2	De347	16.81	0.004	0.067	176.990	176.930	176.243	176.176	0.747	0.754	
1	W22-2	W22-3	De347	24.20	0.004	0.097	176.930	176.830	176.176	176.079	0.754	0.751	
2	W22-3	W22	De347	26.20	0.008	0.210	176.830	176.640	176.079	175.869	0.751	0.771	

高程表

		管段井号		管径(mm)	管长(m)	坡度	管底坡降	设计地面标高(m)		管内底标高(m)		埋深(m)		友计
	ΗĄ	起始	终止	· 管径(mm)	B12(111)	极及 	11 版 数件	起始	终止	起始	终止	起始	终止	世 江
	0	W22-4	W22	De347	21.52	0.038	0.818	177.450	176.640	176.703	175.885	0.747	0.755	

 核定
 平振费


 审查
 平振费


 校核
 養計

 设计
 同為挂


 財图
 比例
 见图所示
 日期
 2024.09

设计证号 A245017289 图号 桑田环境整治工程-施设-排水-IIS-16

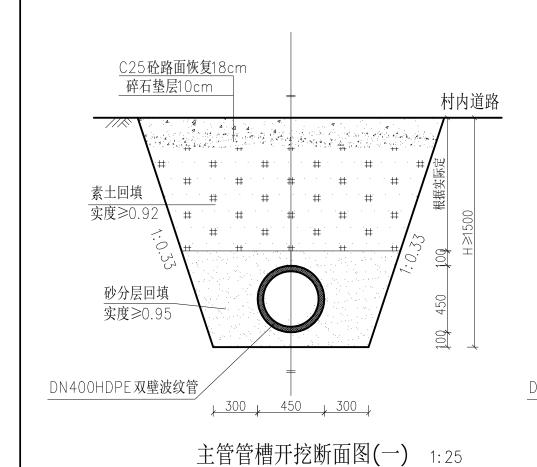

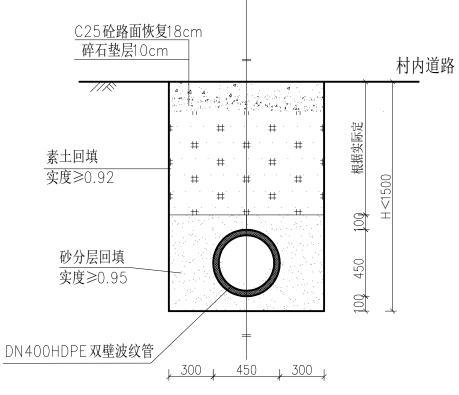


主管管槽开挖断面图(二) 1:25

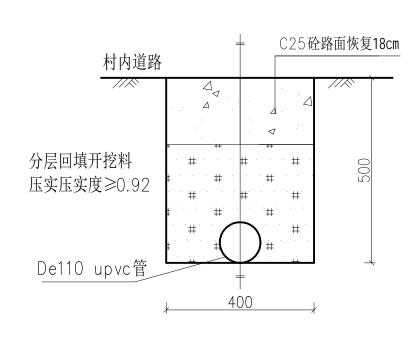

接户管管槽开挖断面图

1.10


支管管槽开挖断面图(一) 1:25

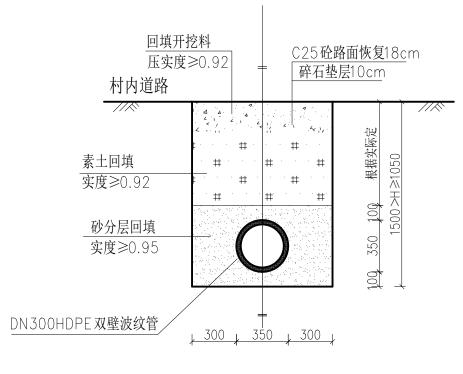


支管管槽开挖断面图(二) 1:25


- 1、本图尺寸单位mm,适用于开槽施工的埋地管。
- 2、本工程污水管网走向可根据现场实际情况进行调整,但 管底设置坡度不得小于产生淤积的坡度。对于地势较低的,无 法地埋的,可对主管管顶覆土厚度不做严格要求;若露出地面。 须采用C15砼外包裹污水管,以防破坏。
- 3、管道开挖包括除混凝土路面厚度(180mm)及水泥稳定 层厚度(100mm)。
- 4、路面修复采用塑料膜养生。接户管采用人工开挖。判断管道开挖是否需放坡,其开挖深度从路面开始计算(包括混凝土路面厚度(180mm)及碎石垫层厚度(100mm))。
 - 5、本图未详细之处, 宜按国家现行的标准、规范和规程执行。



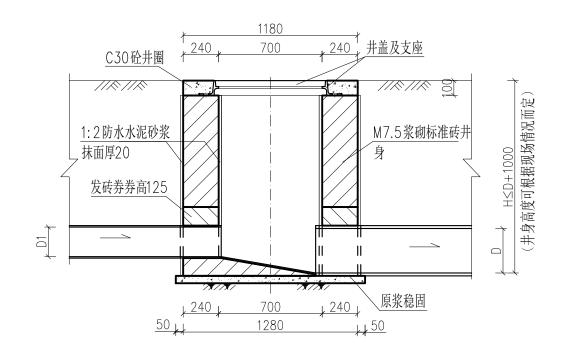

1—1剖面图

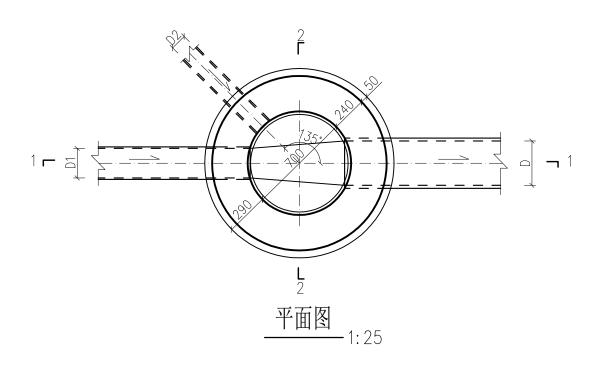


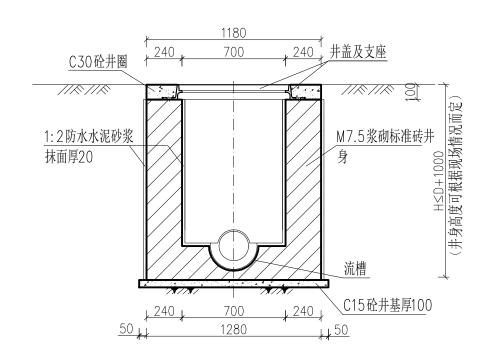

2-2剖面图 1:25


- 1、本图尺寸单位高程以m计,其余以mm计。
- 2、检查井井身采用M7.5水泥砂浆砌MU10标准砖,抹面、座浆均采用1:2防水水泥砂浆,接入支管超挖部分用级配砂石、混凝土或砌砖填实。
- 3、检查井井盖和支座采用成品的铸铁井盖及铸铁支座;井 盖与其支座必须有连接,采用翻转销轴或铁链连接;井盖中间空白 处填铸"污"标志,下面空白处填铸制造厂标志,上面空白处填 铸井盖标志。
 - 4、本图未详细之处, 宜按国家现行的标准、规范和规程执行。



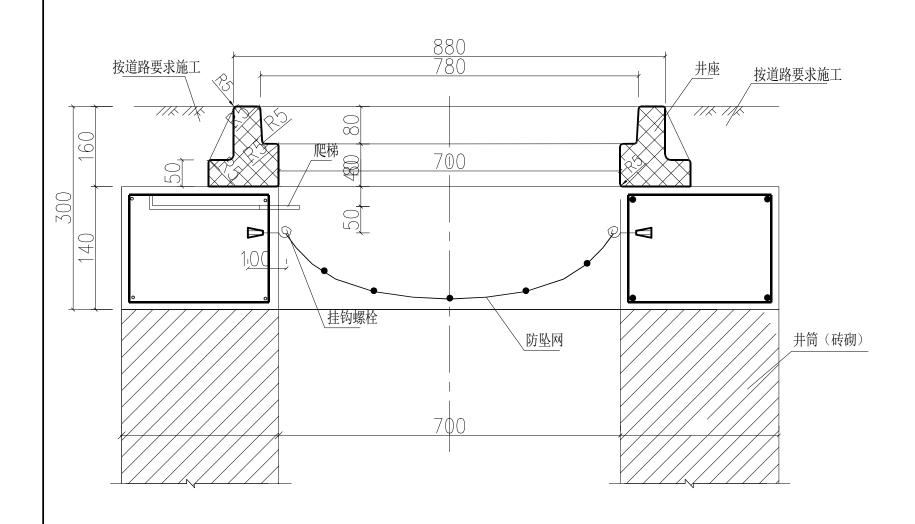


井筒防坠网安装剖面图


- 1、本图单位以毫米计。
- 2、防坠网要求: (1)、防坠网网绳采用高强度聚乙烯等耐潮防腐材料; (2)、防坠网直径600(适用于Ø700检查井)或700mm(适用于Ø800检查井),其网目边长不大于8cm,承重不低于300千克; (3)、网体的网绳直径为8mm,边绳直径10mm; (4)、所有网绳由不小于3股单绳组成,单绳拉力应大于1600N; (5)、防坠网上的所有节点应固定; (6)、网绳断裂强力≥3000N; (7)、冲击力≥500焦耳能量的冲击,网绳不断裂,测试重物不应接触地面。
 - 3、挂钩螺栓要求: 材质为304不锈钢, 螺杆直径8mm, 长度110mm。
- 4、安装要求:防坠网安装在距检查井圈梁顶14cm处;在井筒壁确定膨胀螺栓空位8个,沿圆周大致均分,基本水平;钻孔至适合膨胀螺栓的长度后,清孔,插入膨胀螺栓,钩向上,拧紧固定;最后挂防坠网,并固定稳当。
- 5、验收标准:用150千克重物置于网中2-3分钟后取出,检查井筒壁无破损,膨胀螺栓不松不折,防坠网无破裂,为合格。
- 6、防坠网及挂钩、螺栓需定期检查,若发现防坠网老化破损、挂钩脱落不牢应及时更换;防坠网的使用寿命由 厂家根据耐久性试验确定,到期之前更换。
 - 7、未尽事宜详见中华人民共和国国家标准《安全网》(GB5725-2009)要求。

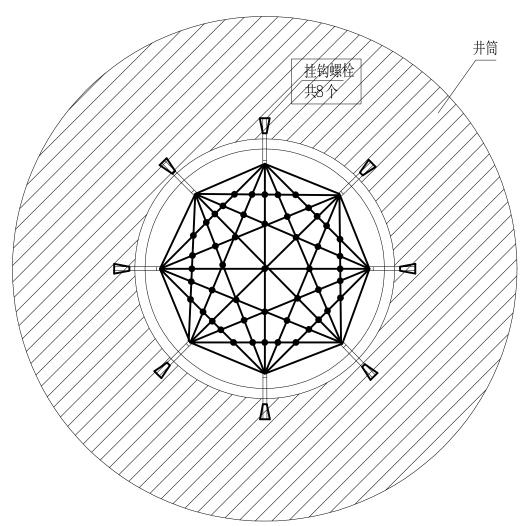


井筒防坠网安装平面图



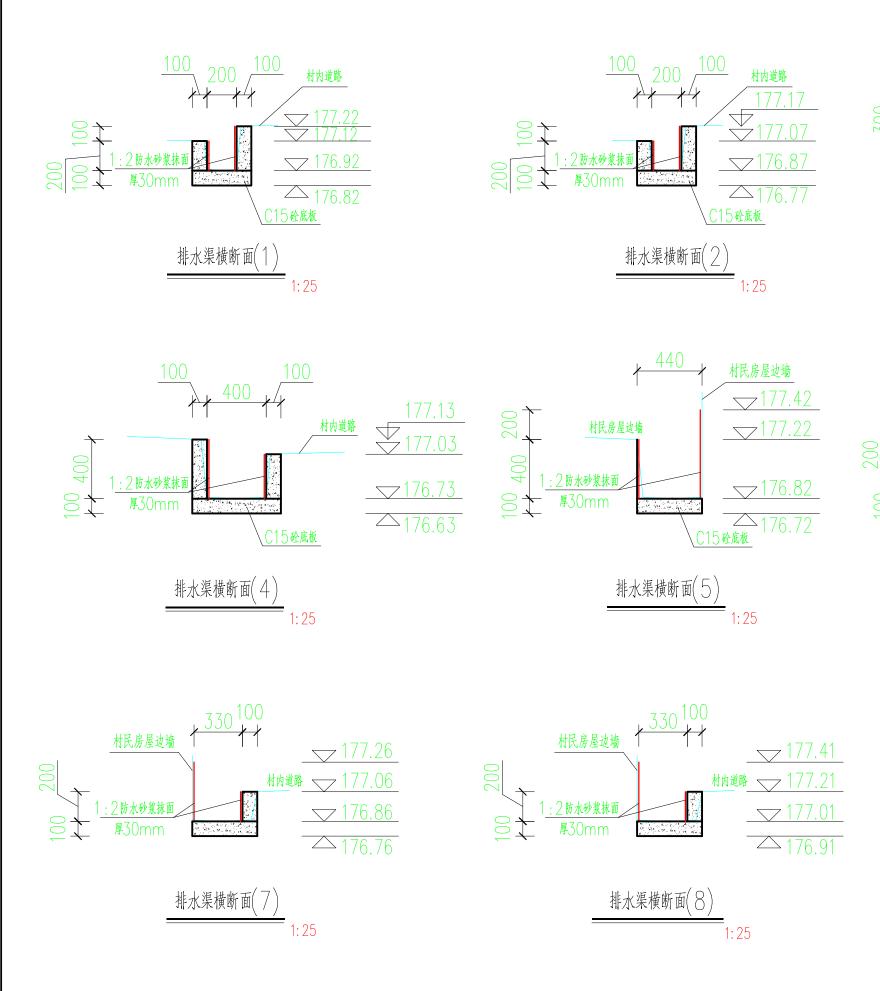

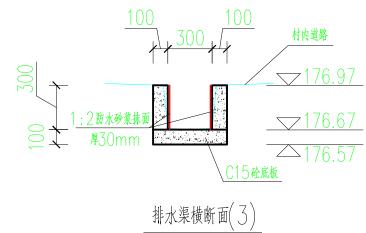

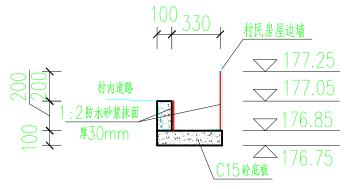

排水渠横断面(6)

- 1、本图尺寸单位高程以m计,其余以mm计。
- 2、排水渠长度、各排水渠断面位置见图"排水-01 桑田村新建管网、修缮排水渠工程设计总平图"。
- 3、现状沟渠中存在部分村民布置污水管线,施工完成后应恢复原样,项目以100m计算工程量,结算以实际工程量为准。
 - 4、本图未详细之处,宜按国家现行的标准、规范和规程执行。



