梧州市第六中学学生宿舍维修项目

施工图设计

总经理: 马福桂

总工程师: 王 凯 项目负责人: 王世东



中科华创国际工程设计顾问集团有限公司

成都市武侯区证照公示系统:http://z.cdwh.gov.cn





统一社会信用代码 91510107MA6CLPK334

营业 执照



本 中科华创国际工程设计顾问集团有限公司

类 型 有限责任公司(自然人独资)

法定代表人 马福村

经 营 范 围 许可项目:建设工程设计,国土空间规划编制,测绘服务,建设工程勘察,建设工程施工,建设工程监理,建设工程质量检测,文物保护工程设计,地质灾害治理工程设计,建筑劳务分包。(依法须经批准的项目,经相关部门批准后方可开展经营活动,具体经营项目以相关部门批准文件或许可证件为准)—般项目:规划设计管理,工程管理服务,工程造价咨询业务,招投标代理服务,采购代理服务,政府采购代理服务,消防技术服务,环保路,政府采购代理服务,消防技术服务,环保路,张土流失防治服务,水利相关咨询服务,限文设计制作,新材料技术推广服务,工程和技术研究和试验发展,广告设

计、代理: 物业管理。(除依法须经批准的项目外,凭营业执照

注册资本 (人民币)壹亿元整

成立日期 2017年3月16日

主 所 四川省成都市武侯区万兴路 477 号 7 栋 1 单元 9 层 907 号

登记机关



完全业信用信自公元系统圈量:

国家市场监督管理总局监制



工程设计 次 任 社

证书编号: A151031317 有效期: 至2027年09月28日

中华人民共和国住房和城乡建设部制

企业名称:中科华创国际工程设计顾问集团有

限公

经济性质:有限责任公司(自然人独资)

资质等级:建筑行业(建筑工程)甲级。

可承担建筑装饰工程设计、建筑幕墙工程设计、轻型钢结构工程设计、建筑智能化系统设计、照明工程设计和消防设施工程设计相应范围的甲级专项工程设计业务。******



中华人民共和国自然资源部印制



工程设计

资质证书

证书编号: A251022624 有效期: 至2022年12月31日

中华人民共和国住房和城乡建设部制

主业名称:中科华创国际工程设计顾问集 因有限公司

经济性质:有限责任公司(自然人独资)

资质等级:市政行业(桥梁工程、道路工程、环境卫生工程、排水工程、热力工程、给水工程)专业乙级;公路行业(公路)专业丙级;农林行业(农业综合开发生态工程)专业乙级;水利行业(河道整治)专业丙级。




No.AZ 0171736

图纸目录

A	中科华创国际工程设计顾问集团有限公司 Zhongke Huachuang International Engineering Design Consulting Group Co.,Ltd.	建设单位 梧州市第六中学		工程号	
中科	MATHRIE A151021217 田奶	项目名称	舍	图号	ML00
审定	人 马福桂 多流体 专业负责人 王世东 1	子项名称		张数	1
审核				日期	2024. 05
设计总统			_		
序号	名称	图 号	版本		附 注 ————————————————————————————————————
01	建筑设计说明一	SM-01	01		A3
02	建筑设计说明二	SM-02	01		A3
03	建筑设计说明三 室内外装修构造做法表	SM-03	01		A3
04	总平面示意图	ZP-01	01		A3
05	一层原始平面图	JZ-01	01		A3
06	二~五层原始平面图	JZ-02	01		A3
07	屋面层原始平面图	JZ-03	01		A3
08	一层改造平面图	JZ-04	01		A3
09	二~五层改造平面图	JZ-05	01		A3
10	1-1剖面图 2-2剖面图	JZ-06	01		A3
11	③~①轴立面图	JZ-07	01		A3
12	①~③轴立面图	JZ-08	01		A3
13	门窗大样图	DY-01	01		A3
14	防盗网大样图	DY-02	01		A3

		 _

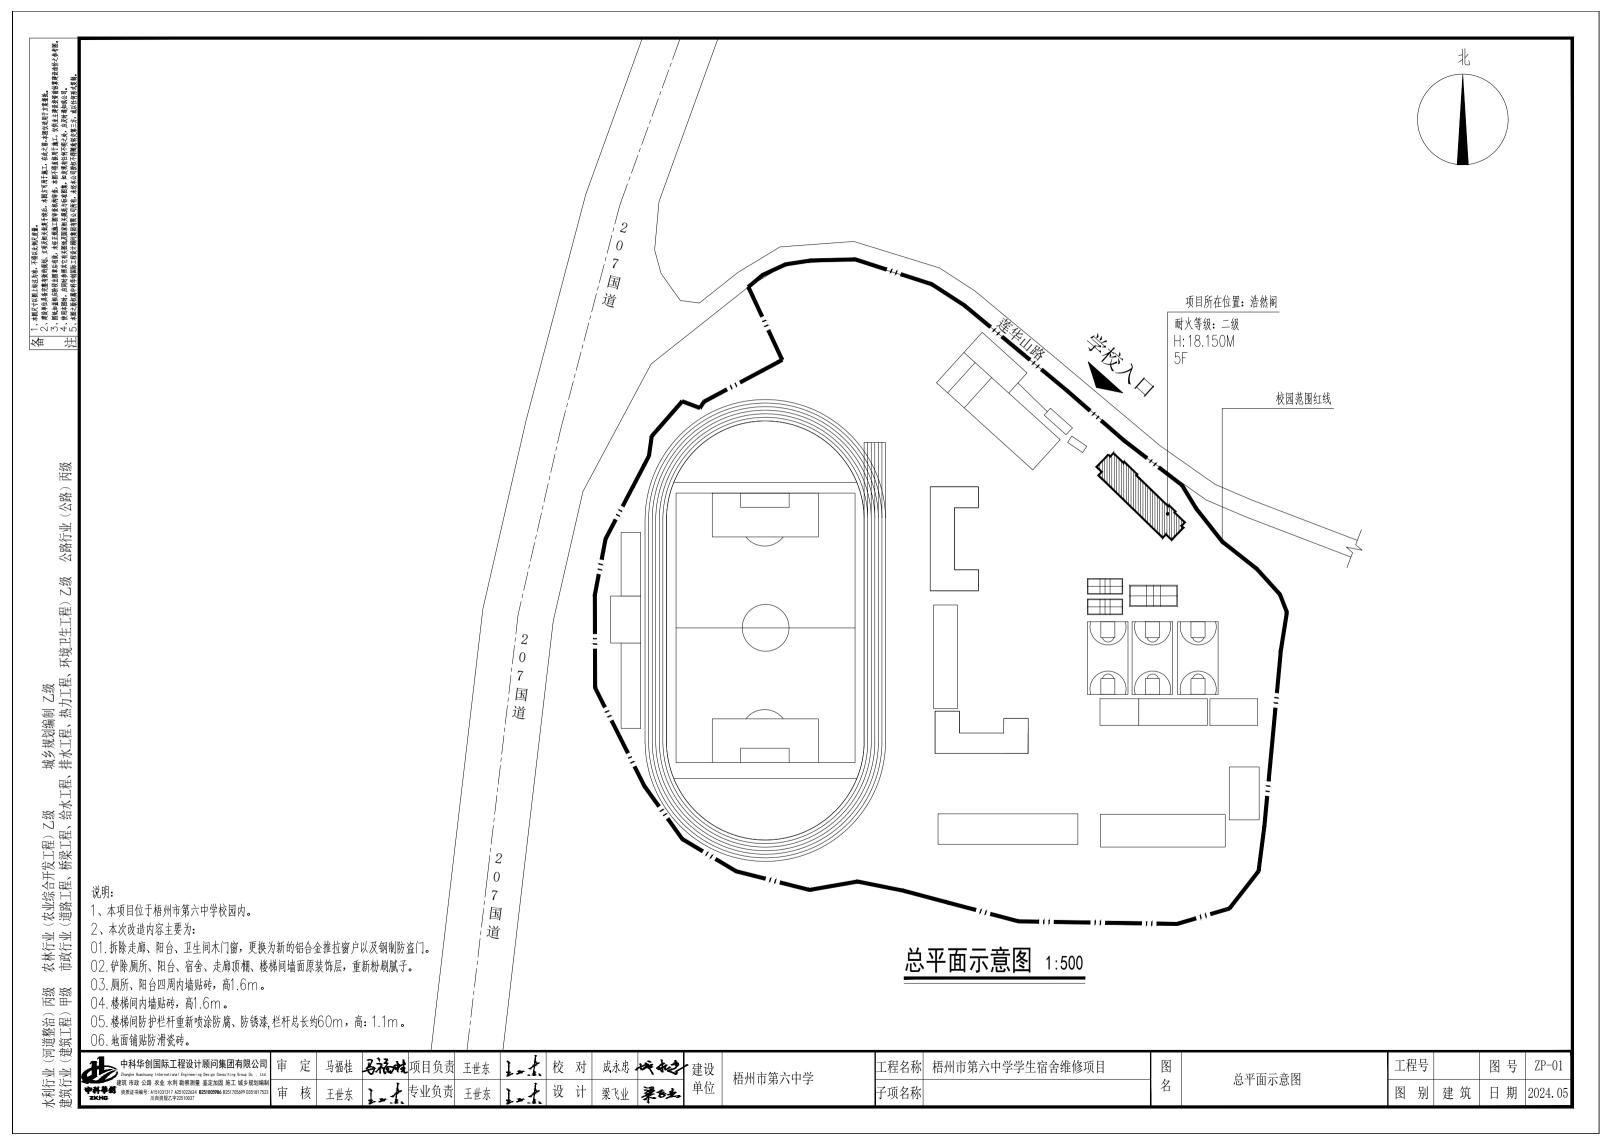

17、本工程所选用的装修材料必须符合《民用建筑工程室内环境污染控制规范》GB50325-2020的规定,材料中有害物质含量应符合 《室内装饰装修材料有害物质限量》GB18582-2008的规定,其放射性应符合《建筑材料放射性核素限量》GB6566-2010比活度的A级要求 工程中所使用的能释放氨的阻燃剂,混凝土外加剂,氨的释放量不应大%,测定方法应符合现行国家标准《混凝土外加剂中释放氨的限量》GB18588 的规定。能释放甲醛的混凝土外加剂,其游离甲醛含量不应大于0.5g/kg,,测定方法应符合国家标准《室内装饰装修材料内墙涂料中有害物质限量

18、本工程室内装修必须符合《建筑内部装修设计防火规范》GB50222-2017 的要求。

- (1)地上建筑的水平疏散走道和安全出口的门厅,其墙面及顶棚装饰材料应采用A 级装修材料,其他部位应采用不低于B1级的装修材料。
- (2) 建筑内部装修不应遮挡消防设施和疏散指示标志及出口,并且不应妨碍消防设施和疏散走道的正常使用。
- (3) 建筑内部装修不应减少安全出口、疏散出口和疏散走道的净宽度和数量设计应满足消防设计规范要求。
- 19、所有穿过防水层的预埋件、紧固件应采用高性能密封材料密封,地漏离墙面净距不得小于80mm。
- 20、管道坚井内壁砌筑灰缝须饱满,并随砌随原浆抹平、压光。有检修门的管道井内壁应作水泥混合砂浆粉刷。
- 21、内外墙钢筋混凝土柱面应先刷内掺水重3~5%的801胶素水泥浆一道。室内墙、柱、门洞口的阳角均应做1:2水泥砂浆护角, 护角每侧宽度不小于50, 高度为2000或同门洞高, 做法: 详11ZJ501第22页大样1。女儿墙内抹灰: 1: 2水泥砂浆批15厚。

冬

名

22、所有材料、构造、施工应遵照《建筑装饰装修工程质量验收规范》GB50210-2018执行。

中科华创国际工程设计顾问集团有限公司 Zhongke Huschusng International Engineering Design Consulting Group Co., Ltd. 建筑 市政 公路 农业 水利 勘察测量 鉴定加固 施工 城乡规划编制

单位

工程名称|梧州市第六中学学生宿舍维修项目 子项名称

建筑设计说明二

工程号 图 号 SM - 02日期 2024.05

六、楼地面工程

(农业综合开发工程) Z (道路工程、桥梁工程、

农林行业 市政行业(

(河道整治) (建筑工程)

1、本工程楼地面做法详见《室内外装修构造做法表》。

2、楼地面局部结构板面降低范围、标高与建筑设计面层有高差处,找披找平填料均采用C10陶粒混凝土填充。

3、凡室内有用水点的房间(除厨房)地面均应设不小于0.5%坡度坡向地漏。

4、凡大面积结构降板回填混凝土地面均沿柱(或6mx6m))纵横用割机做分缝处理,缝宽20,深40,并用密封膏填塞。

5、水井、板钢筋预留,待管道安装完毕后,用周边的楼板同等级砼封堵,具体做法详结施;厨房、卫生间独立水管采用 用C25细石砼满填充找平,并应在找平层中附加镀锌钢丝网,网宽250,丝径0.65,孔径15x15,用射钉与基层锚固。

6、楼地面构造交接处和地坪高度变化处,除图中另有注明者外均位于齐平门扇开启面处。

7、雨蓬、遮阳板、构架、阳台、用水设备房的楼地面、檐口板面及侧边迎水面用1:2水泥砂浆掺5%防水剂抹20厚,板底为白色外墙涂料雨蓬窗 套滴水线做法参照11ZJ901(A)。

马福林项目负责 王世东 | 1 → 1 | 校 对 | 成永忠 | ★ 本 2 | 建设 ▲ 专业负责 王世东 | 1 ★ | 设 计 | 梁飞业 | 梁玉之

梧州市第六中学

图别建筑

城乡规划编制 7 排水工程、热力

(农业综合开发工程) 乙级 (道路工程、桥梁工程、给水工程、

农林行业(市政行业(田 田 総 第 (河道整治) (建筑工程) 水利行业(建筑行业(

建筑设计说明三

八、安全防范设计

- 1、阳台、外廊、室内回廊、内天井及上人屋面临空处防护栏杆高度H应符合下列规定:
 - (1)、六层及六层以下不应低于1.05m,
- (2)、七层及七层以上不应低于1.10m。
- 注:以上高度指施工完成后的净高度,高度从阳台面或屋面算起,如底部有宽度大于0.22m,且高度低于或等于0.45m的可踏部位,应从可踏部位顶面起计算。
- (3)、栏板和栏杆与外墙交接处应用聚合物水泥砂浆嵌填处理。
- (4)、栏板或栏杆距楼面或屋面O.1m高度范围不应留空。
- 2、住宅和有儿童经常使用的建筑,其栏杆垂直杆件间的净距不应大于O.11m,栏杆应采用不易攀登的构造:楼梯井净宽大于O.11m时,必须采取防止儿

童攀滑的措施。

- 3、扶手高度H 应符合下列规定:
 - (1)、住宅室内楼梯扶手H ≥0.9m,当水平段长度大于0.5m时,其扶手高度H ≥1.05m;
 - (2)、其他建筑室外楼梯扶手H≥1.1m。
- 注: 以上高度均指施工完成后的净高度, 自踏步前缘线量起。
- 4、本工程各类栏杆、护栏使用年限为5年,一层及一层以上住宅栏杆、护栏安全等级为一级,栏杆水平荷载取值不小于1.0kN/m。
- 5、护栏应每年定期维护,当发现护栏金属和部件锈蚀腐蚀时,应及时除锈补做防腐涂层或采取其他防腐蚀措施;当发现护栏或栏板松动或不牢固时, 及《民用建筑工程室内环境污染控制规范》GB 50325-2010的规定。应及时加固或更换。护栏达到设计使用年限后,应对护栏进行检查鉴定, 并应根据检查鉴定结果确定处理措施。
- 6、栏杆使用年限及安全等级要求应满足建筑栏杆高度应满足《民用建筑设计通则》6.6.3.2条.

九、其它施工中注意事项

- 1、图中所选用标准图中有对结构工种的预埋件、预留洞,如楼梯、凸窗栏杆、门窗、建筑配件等,本图所标注的各种留洞与预埋件应与各工种密切配合后, 确认无误方可施工;
- 2、所有突出构件均应做滴水线;
- 3、卫牛间地面防水材料施工必须在设备管道安装好经试水不漏后方可进行。
- 4、根据业主要求各种水电等管线设备安装到户内设计预定的使用部位,灯具、水龙头、给水器具和卫生设备、阳台晾衣架由住户二次装修。
- 5、两种材料的墙体交接处,应根据饰面材质在做饰面前加钉钢板网(各边≥150)或在施工中加贴玻璃丝网格布,防止裂缝。
- 7、所有钢结构部分均应在钢材表面刷满足其耐火时间的防火涂料符合现行的《建筑设计防火规范》。
- 8、通风管穿墙留洞详暖通设计图。本工程水、电、空调设备的施工单位必须先相互协调后再施工。
- 9、本工程施工及验收应严格执行国家现行的建筑安装工程施工、验收规范;工程所在地的有关建筑工程法规;本说明未尽之处在施工中各方协商配合共同 解决。

室内外装修构造做法表

注明: 1 室内外装修构造做法不限于本表内容,应包括详图标注做法。

2 所有外门窗、木构架预埋件、连接件、吊顶吊杆及龙骨由承包商进行二次设计 并对其安全负责。

分类	编号	参照图集做法	分层构造做法	备注及使用部位
		参15ZJ001第60页内墙09	(由内至外)	卫生间(地面至1.50m以上部分)
		防潮墙面	1、铲除、打磨原有石灰砂浆墙面	阳台(地面至1.50m以上部分)
内墙	内墙		2、12厚1: 3水泥砂浆.	
1 J. H			3、1.2厚聚合物水泥防水涂料(型)	
			4、5厚1:2水泥砂浆抹面压光	
			5、面刮腻子三道	
		参15ZJ001第70页顶7	(由内至外)	卫生间、阳台、宿舍、走廊、楼梯间
		防潮顶棚	1、铲除、打磨原有石灰砂浆混凝土板底面	
	ar lee		2、基层配套界面处理	
顶棚	顶棚		3、3厚涂刮型 聚合物水泥防水砂浆或2	
			厚聚合物水泥防水涂料(11型)	
			4、面刮腻子三道	
		参15ZJ001第74页裙11	(由内至外)	阳台、卫生间
		面砖墙裙(高1.50m)	1、铲除、打磨原有石灰砂浆混凝土板底面	
			2、基层配套界面处理	
			3、15厚1: 3水泥砂浆	
墙裙	墙裙		4、刷素水泥一遍	
	,		5、4~5厚1:1水泥砂浆加水重20%	
			建筑胶镶贴	
			6、8~10厚面砖,水泥砂浆擦缝或1:1	
			水泥砂浆勾缝	
		参15ZJ001第27页楼201	(由上至下)	阳台
ᅲᆂ	111.7	防滑地砖地面	1、8~14厚防滑地砖铺实拍平,水泥浆擦缝	
地面	地面楼面		2、20厚1: 3干硬性水泥砂浆	
楼面	俊山		3、素水泥浆一遍	
			4、铲除、打磨原有水泥砂浆混凝土地面	
			4、铲除、打磨原有水泥砂浆混凝土楼面	

11	中科华创国际工程设计顾问集团有限公司
QZ	▶ Zhongke Huschuang International Engineering Design Consulting Group Co. , Ltd. 建筑 市政 公路 农业 水利 勘察测量 鉴定加固 施工 城乡规划编制
字列 · SKHB	资质证书编号: A151031317 A251022624 B251005986 B251705699 D351817523 川自资规乙字22510037

马福桂 马福林 项目负责 王世东 1. 土 校 对 成永忠 本本之 建设

王世东 |] _ 1 | 专业负责 | 王世东 |] _ 1 | 设 计 | 梁飞业 | 梁飞业

梧州市第六中学 单位


工程名称|梧州市第六中学学生宿舍维修项目 子项名称

建筑设计说明三 室内外装修构造做法表


冬


名


工程号 图号 SM - 03图 别 建筑 日期 2024.05

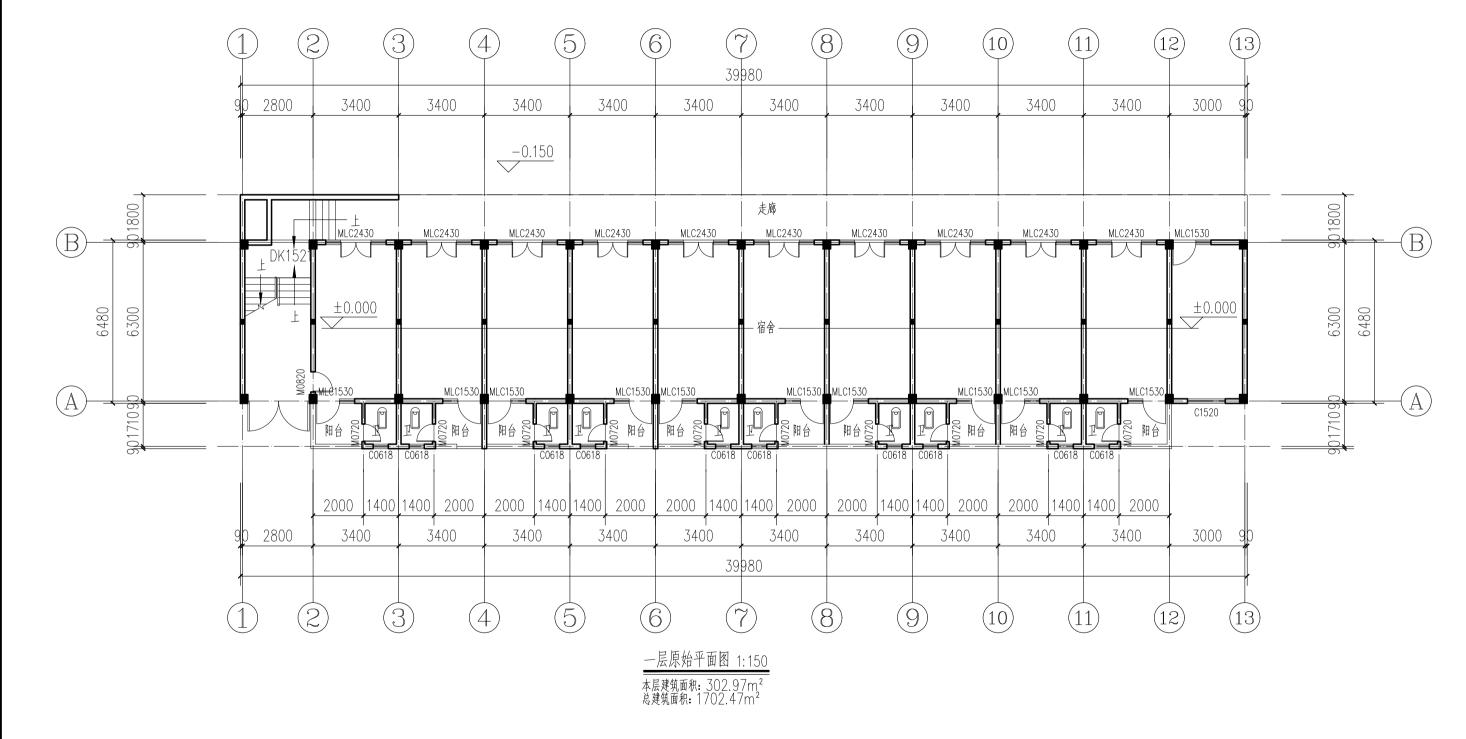



る福祉项目负责 王世东 1.★ 校 对 JZ-01 中科华创国际工程设计顾问集团有限公司 冬 工程号 图 号 成永忠 《本》 建设 工程名称 梧州市第六中学学生宿舍维修项目 梧州市第六中学 P Zhongke Huschusng International Engineering Design Consulting Group Co. , Ltd. 建筑 市政 公路 农业 水利 勘察测量 鉴定加固 施工 城乡规划编制 一层原始平面图 名 → 设计 日期 2024.05 子项名称 图别 建 筑

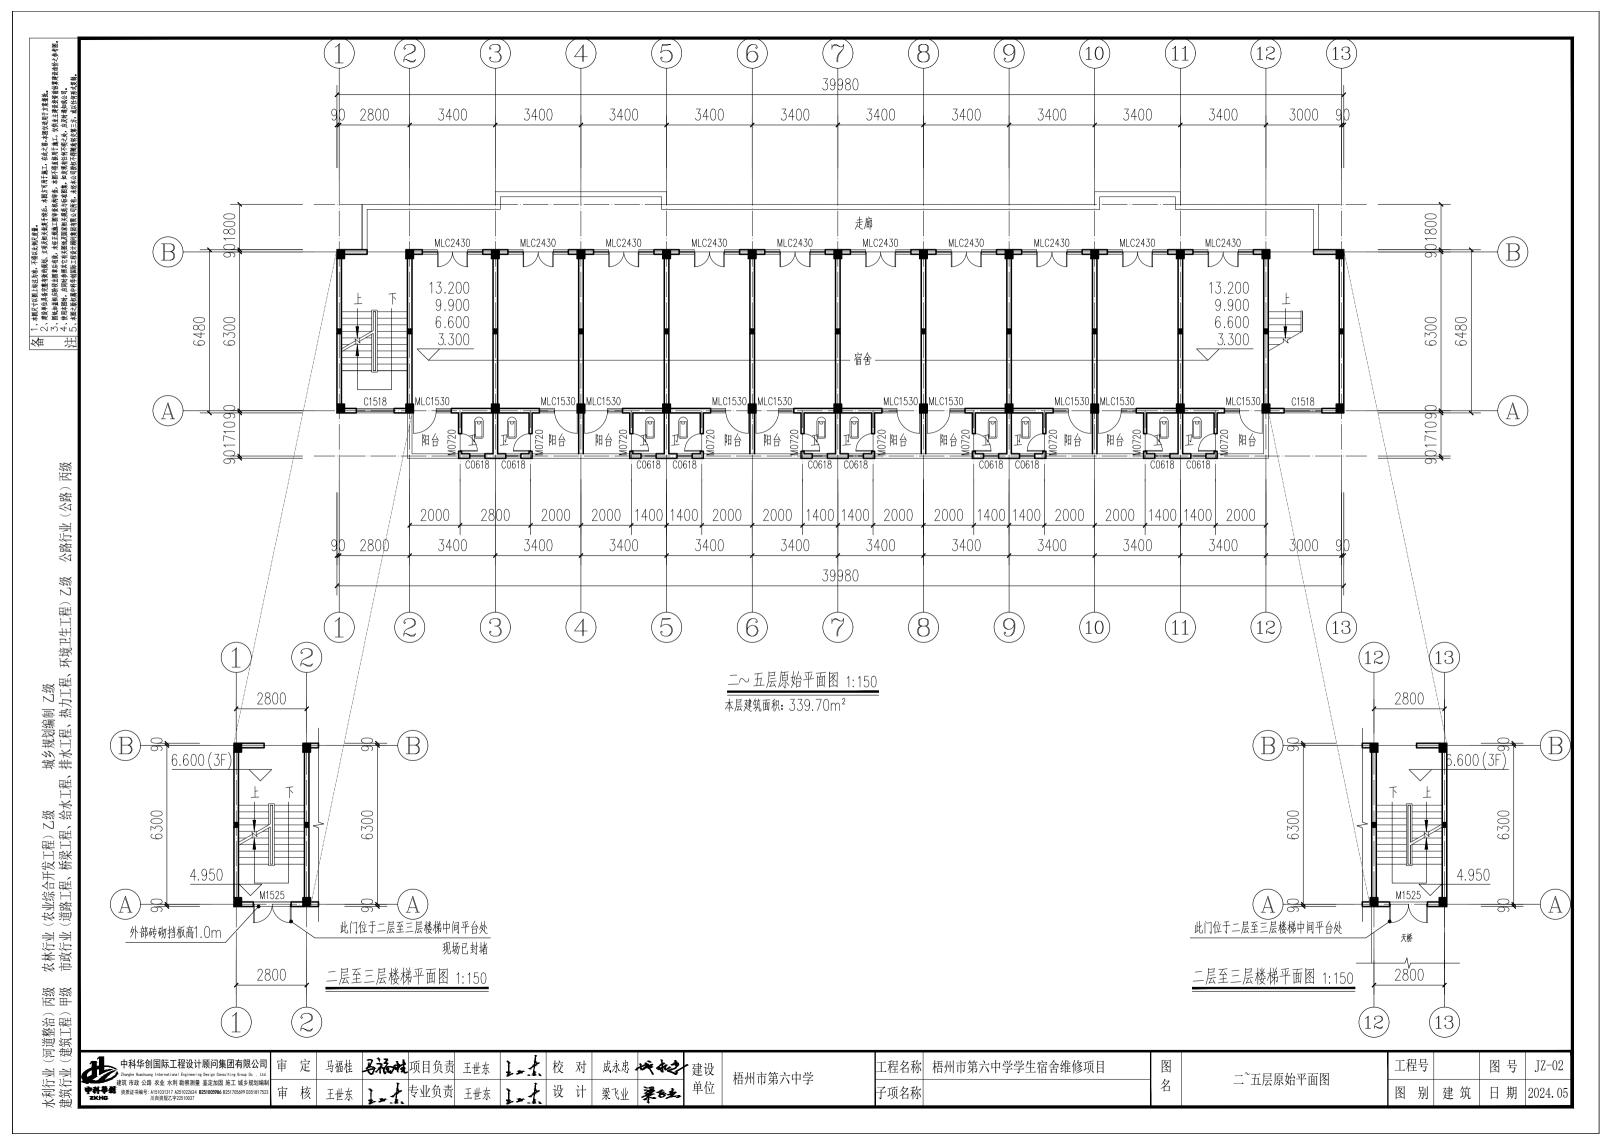


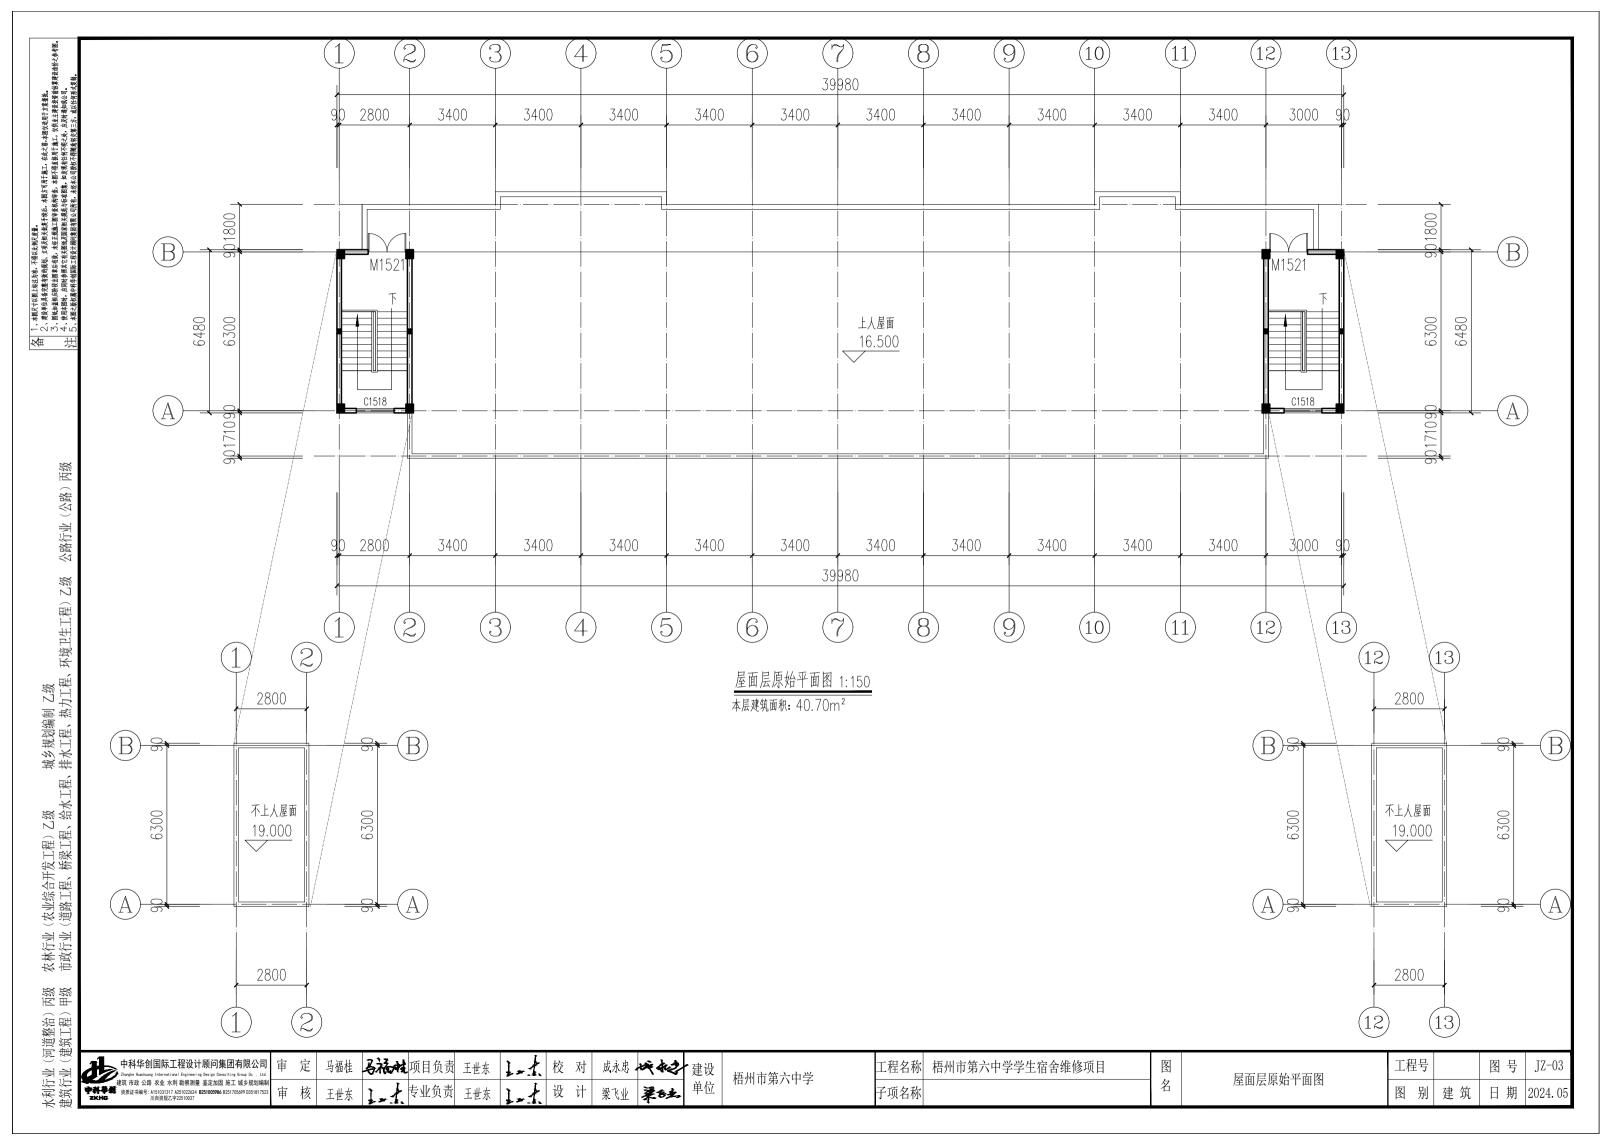

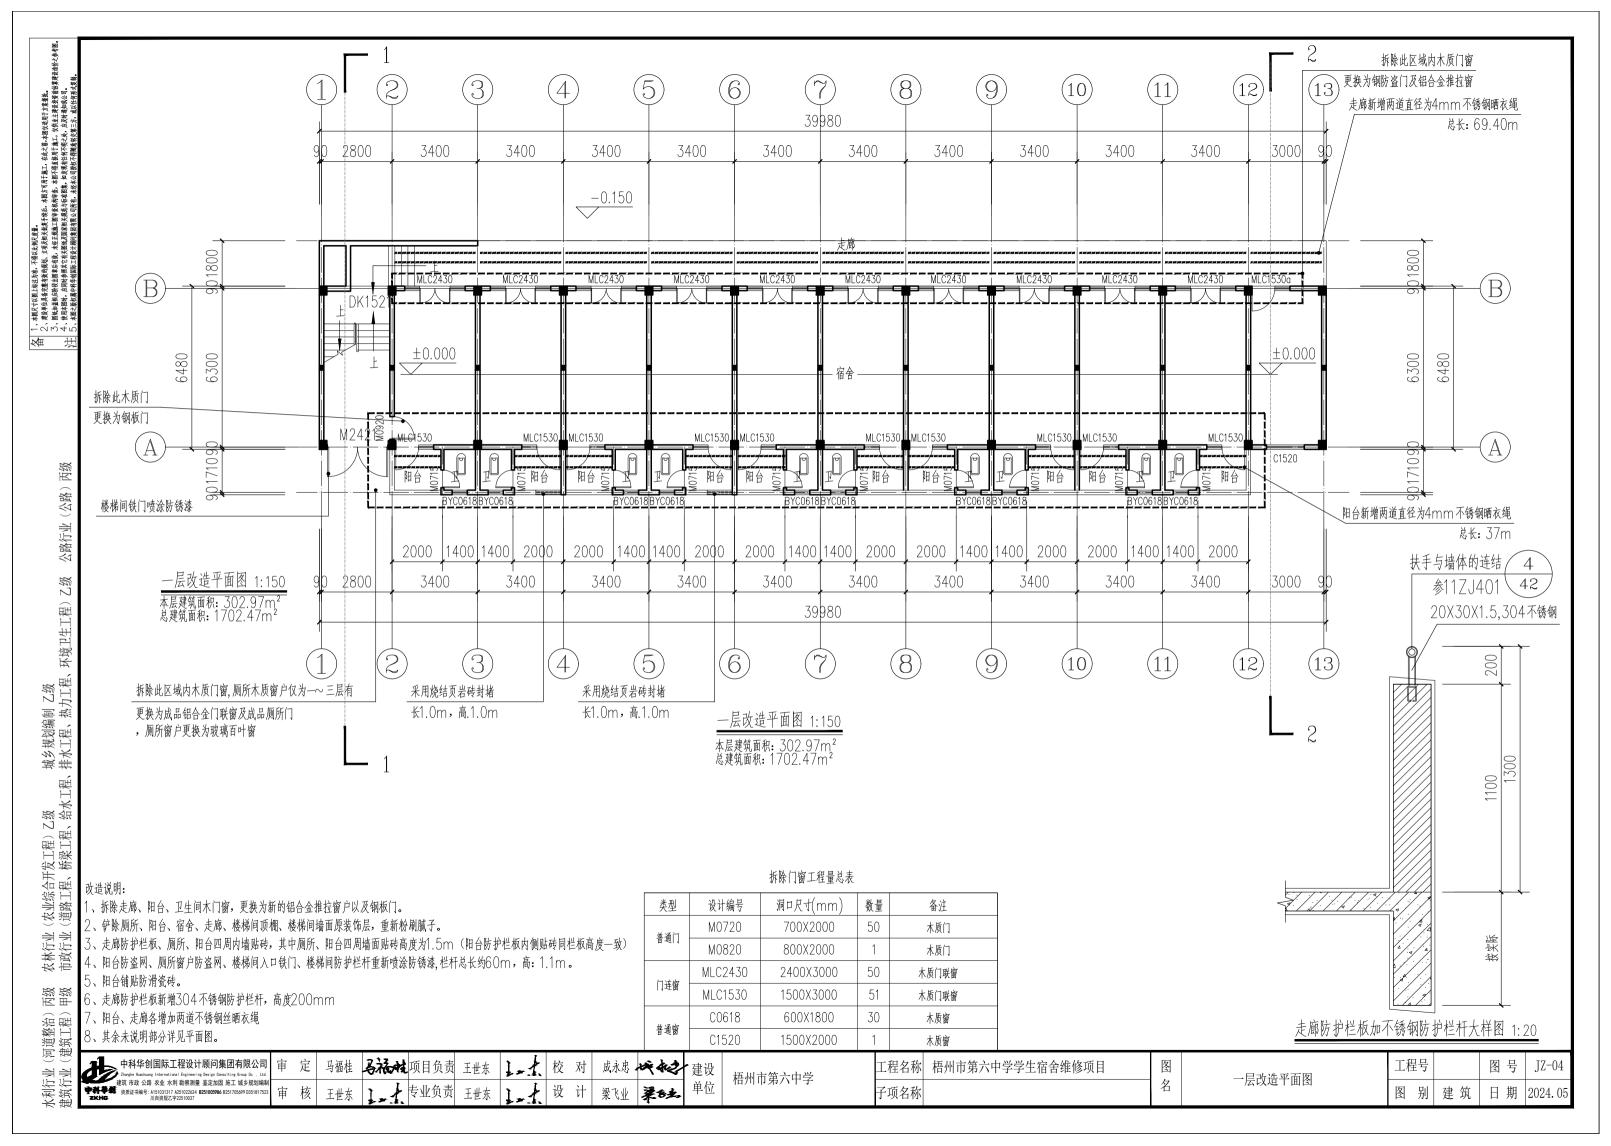

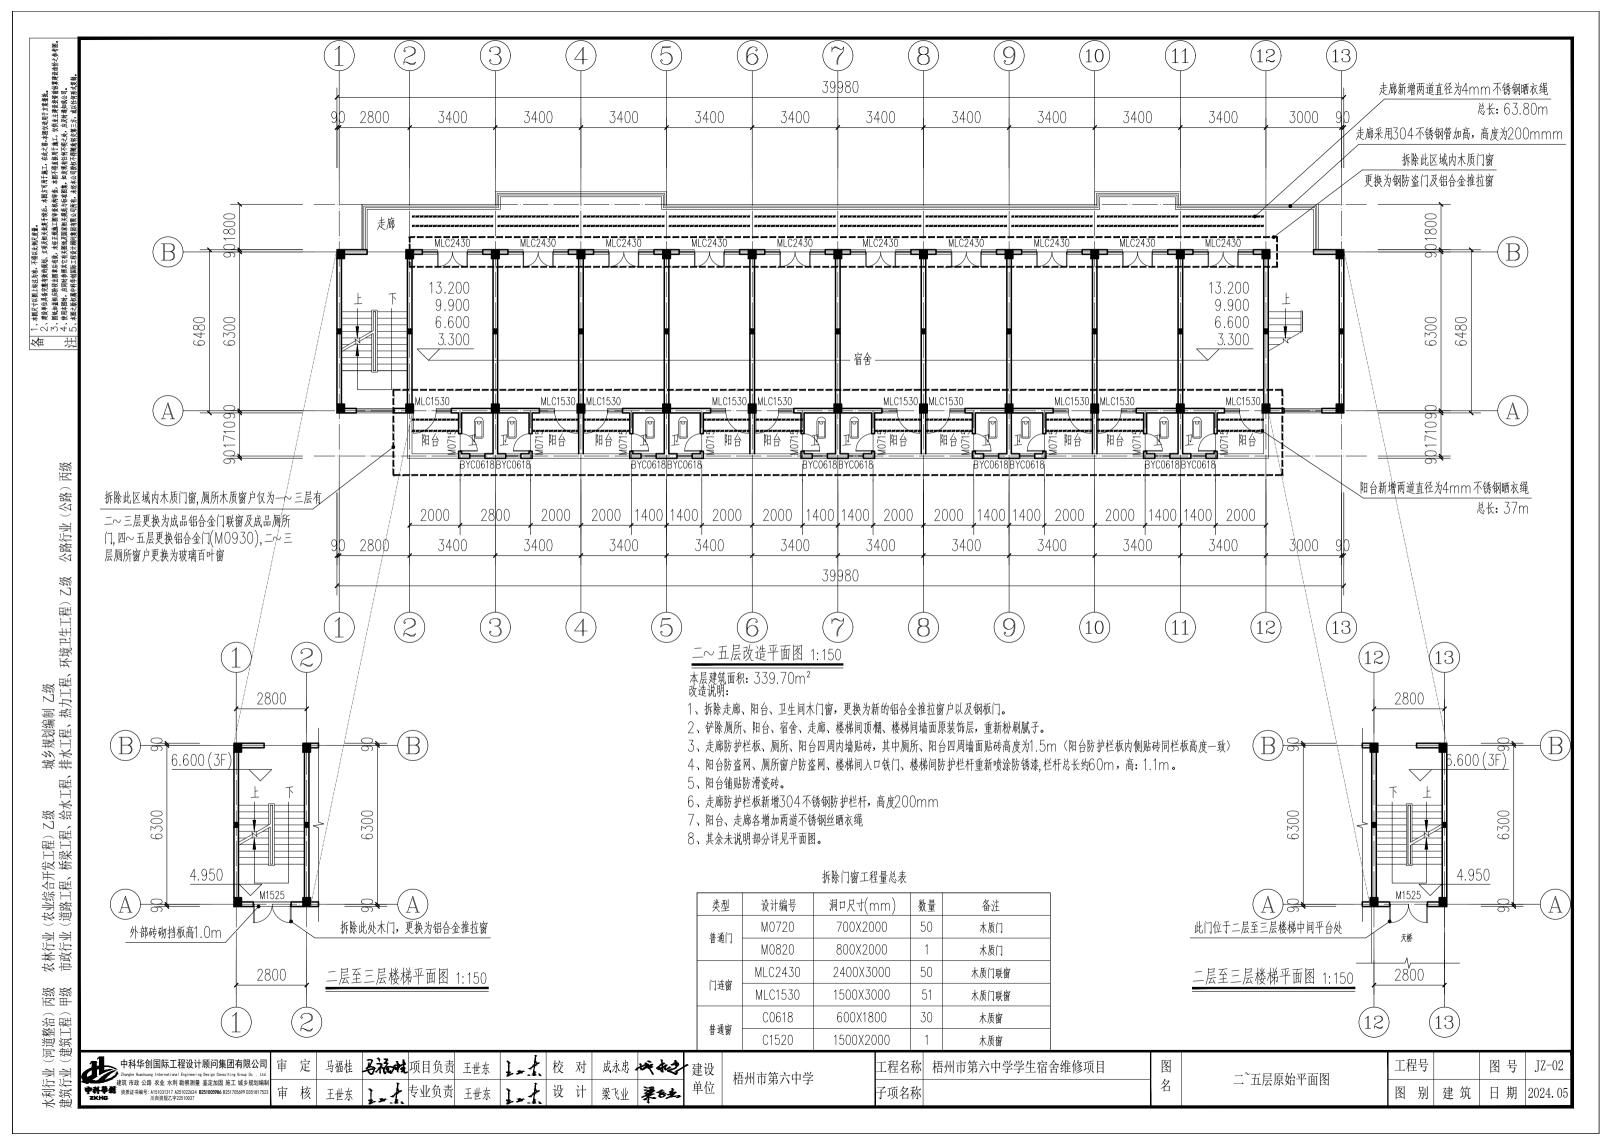

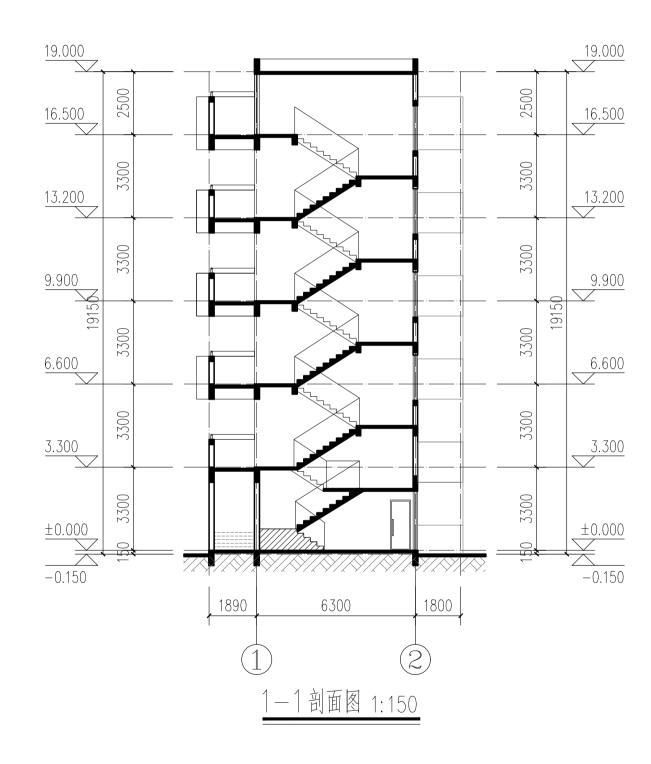

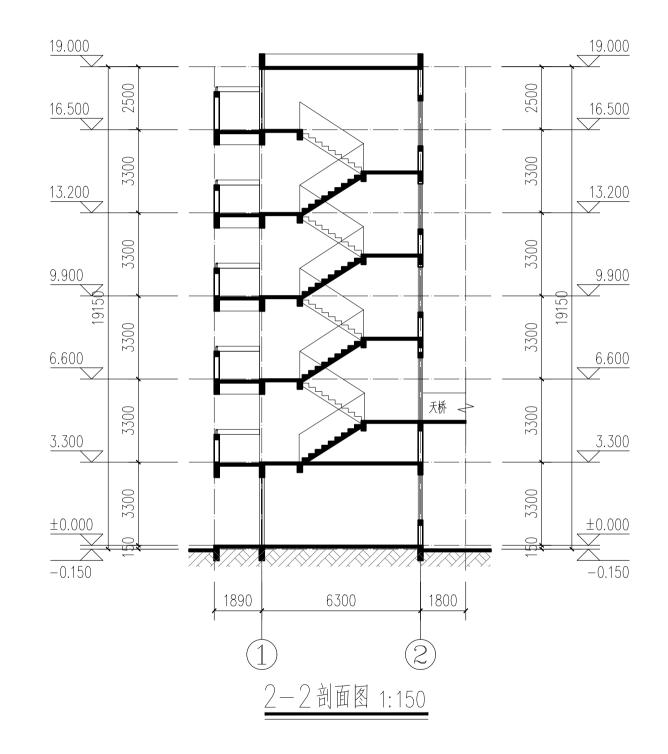

票 ()	中科华创国际工程设计顾问集团有限公司 Thoughe Huschung International Engineering Design Consulting Group Co., Ltd.	审 定	马福桂 马流林 项目负责	王世东]。	大 校 对 成	泳忠 峰 🚧	建设	1 抽机主签二由产	工程名称 梧州市第六中学学生宿舍维修项目	图	1_1刘而图 9_9刘而图	工程号	图号	JZ-06
建筑行	Zhonghe Muchuar International Engineering Design Compilting Group Co., Ltd. 建筑 市政 公路 农业 水利 勘察測量 鉴定加固 施工 城乡規划编制 英原正书编号: AIS1031317 A251022A24 B251005986 8251705699 0351817523 川自資規乙字22510037	审 核	王世东 1.十 专业负责	王世东	土 设 计 粱	张 茅廷	単位		子项名称	名	1-1前॥自 2-2前॥的	图 别 建筑	日期	2024. 05

| A 大服尺寸以間上标並決集、不得以比例尺度量。 | 2、發發中與其金速素有效的限別,立項系相关被复等能。本國方可用于施工、在他之前。本國的延用方案推進。 | 5、國地上監相。原則時限出際主房域。 法处五域基工团等查核的审查。本国不得直接用于其工、仅供生主贷款投资指给实验检价之参考图。 | 4、使用本配針。原則時限期數末內有关點或單級有限數表別的需要。如應為有任何有別分,反於對應的股份。 | 2、本國之數域期中科學個間原工程設計局所聚開有限。可然有。表述本公司移收不得職處核交惠之方。或以任何數支援。 19.000 19.000 2500 16.500 16.500 3300 3300 13.200 13.200 3300 公路行业(公路)丙级 9.900 9.900 19150 19150 3300 6.600 6.600 农林行业(农业综合开发工程)乙级 城乡规划编制 乙级 市政行业(道路工程、桥梁工程、给水工程、排水工程、热力工程、环境卫生工程)乙级 3300 3300 3.300 3.300 3300 ±0.000 -0.150 ± 0.000 -0.15039800 13~ ①轴立面图 1:150 (13)审 定 图

水利行业(河道整治)丙级 建筑行业(建筑工程)甲级

中科华创国际工程设计顾问集团有限公司 Drugle Hashang International Engineeing Design Consulting Group Co. Ltd 建筑市政公路农业水村勘察测量鉴定加固施工始少规划编制 最质证书编号。AISIO31317 k251022524 28251029568 8251705599 0351817523 加自東及子学2510037

る福祉项目负责 王世东 1.★ 校 对 成永忠 *** 建设 上 设 计 梁飞业 翠丝 单位 ★ 专业负责 王世东


梧州市第六中学


工程名称 梧州市第六中学学生宿舍维修项目 子项名称

⑬~①轴立面图

名

图号 JZ-07 工程号 图 别 建筑 日期 2024.05

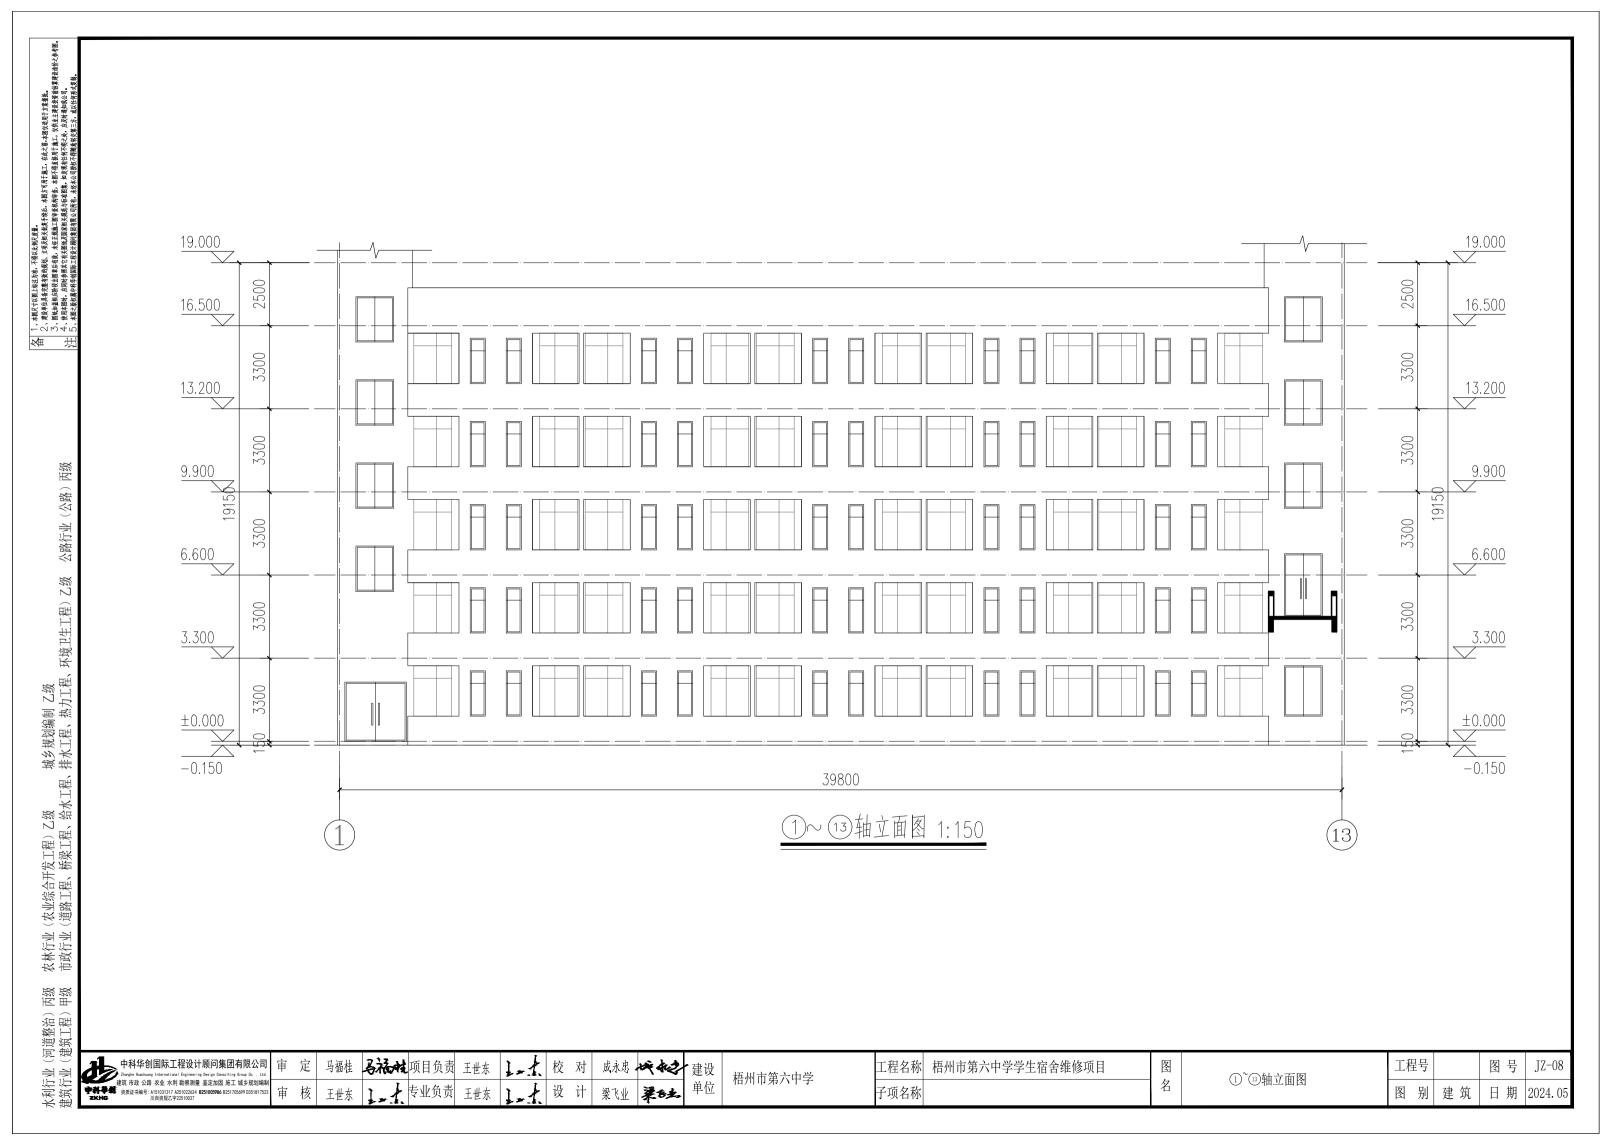

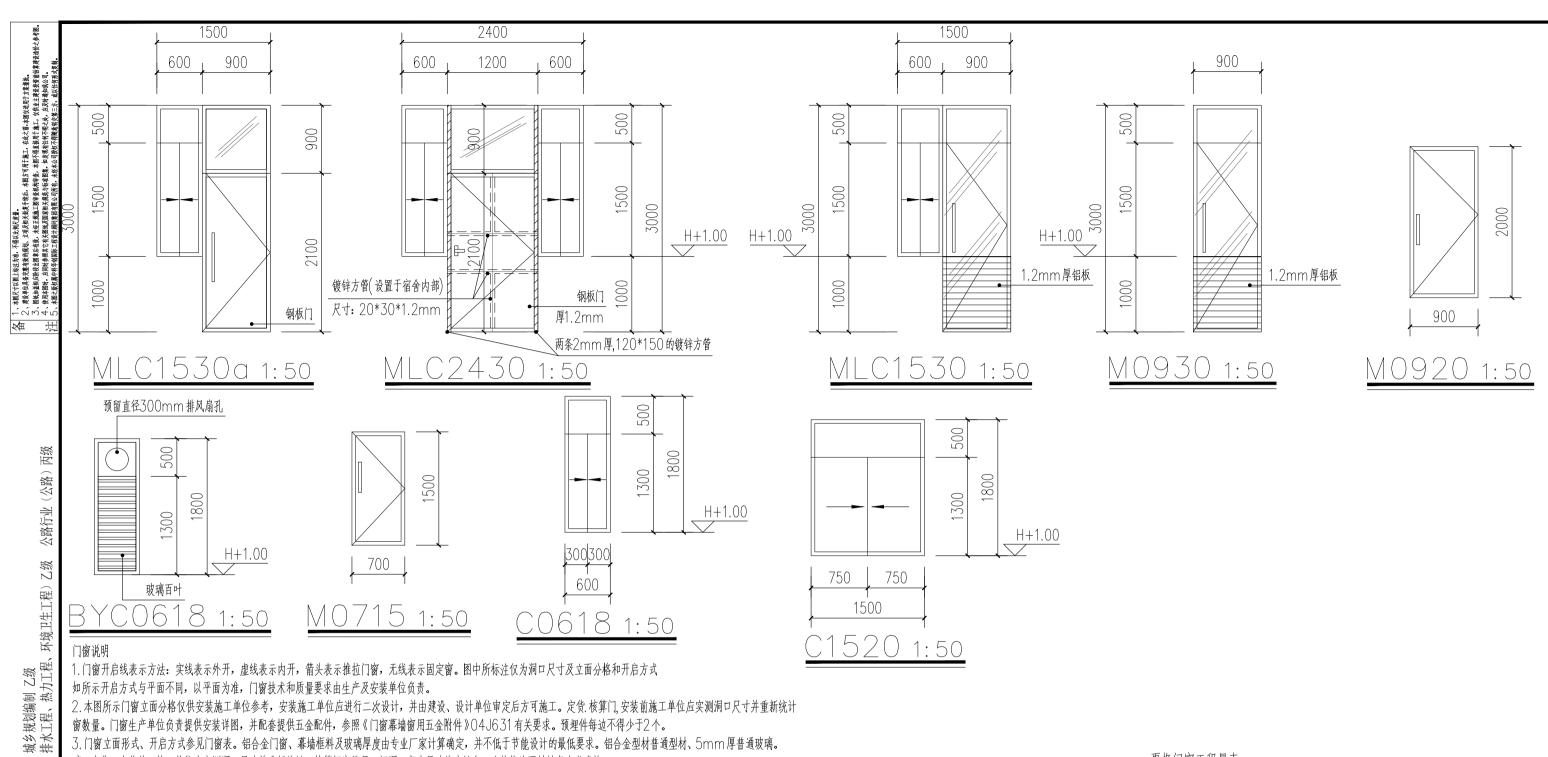

- 2. 本图所示门窗立面分格仅供安装施工单位参考,安装施工单位应进行二次设计,并由建设、设计单位审定后方可施工。定货. 核算门, 安装前施工单位应实测洞口尺寸并重新统计 窗数量。门窗生产单位负责提供安装详图,并配套提供五金配件,参照《门窗幕墙窗用五金附件》O4J631有关要求。预埋件每边不得少于2个。
- 3. 门窗立面形式、开启方式参见门窗表。铝合金门窗、幕墙框料及玻璃厚度由专业厂家计算确定,并不低于节能设计的最低要求。铝合金型材普通型材、5mm厚普通玻璃。
- 璃。定货、安装前,施工单位应实测洞口尺寸并重新统计、核算门窗数量。门洞口高度尺寸均应结合二次装修地面材料高度考虑施工。
- 5. 本工程其它部位采用的玻璃以及型材的材质、结构形式等均应由专业厂家依据相关规范、规定经计算后确定。
- 7. 门窗详图仅标注分隔尺寸及开启形式,所有门窗均需供货商现场测量墙体实际开口尺寸后,提供翻样详图与材料断面小样,经甲方、设计方或现场监理认可后方可订货施工。
- 8. 除管井门外, 其余防火门均装闭门器, 双扇防火门均装顺序器; 常开防火门须有自行关闭和信号反馈装置。
- ∖墙接缝处用高性能耐候胶封堵,铝合金门窗框采用聚合物水泥砂浆塞缝。施工方还应提供详细的施工方案,采取有效措施,以保证外门窗不出现渗漏情况。
- 10.防火门、防盗门等特殊门窗均应选用国家相关部门认可的产品,并由有国家认定资质的专业公司安装,主体建筑施工单位应按厂家要求预留埋件。
- 11. 常规标准门窗节点和五金配件,参照《门窗幕墙窗用五金附件》O4J631有关要求和节点施工。推拉窗扇应设限位装置,外窗下框应有泄水结构。
- 12. 所有外墙门窗厂家均应作防脱落设计。
- 13. 有防火要求的门扇, 其玻璃采用相同耐火极限的防火玻璃。

农林行业(农业综合开发工程)乙级 市政行业(道路工程、桥梁工程、给7

(河道整治) (建筑工程)

- 15. 铝合金推拉窗扇必须设有防止从室外侧拆卸的装置,并需设置防止窗扇向外脱落的装置。
- 16.其他未尽事项应严格执行《建筑安全玻璃管理规定》发改运行所有除引用图集以外非标准门窗均需按规范来加固。[2003]2116号和《建筑玻璃应用技术规程》。JGJ113-2015
- 17. 所有除引用图集以外非标准门窗均需按规范来加固,

中科华创国际工程设计顾问集团有限公司 P Zhongke Huschusng International Engineering Design Consulting Group Co. , Ltd 建筑 市政 公路 农业 水利 勘察测量 鉴定加固 施工 城乡规划编:

马森林 项目负责 成永忠 **** 建设 校对 ▶ 专业负责 王世东 单位 ★ 设计 梁弛 梁廷

梧州市第六中学

工程名称 梧州市第六中学学生宿舍维修项目 子项名称

门窗大样图


名


工程号 图 号 DY-01 图别 建 筑 日期 2024.05


更换门窗工程量表										
类型 设计编号		洞口尺寸(mm)	数量	备注						
	M0720	700X1500	50	202不锈钢门						
普通门	M0921	900X2000	1	钢板门						
	M0930	900X3000	20	铝合金门						
17144	MLC2430	2100X3000	50	钢板门,铝合金推拉窗						
门连窗	MLC1530	1500X3000	30	铝合金玻璃门, 铝合金推拉窗						
	MLC1530a	1500X3000	1	钢板门,铝合金推拉窗						
* ~ ~	C0618	600X1800	40	铝合金推拉窗						
普通窗	BIC0618	600X1800	30	玻璃百叶窗						
	C1520	1500X2000	1	铝合金推拉窗						



防盗网 转角线 1800 2030 3830 东侧阳台、西侧阳台防盗网大样图 1:50

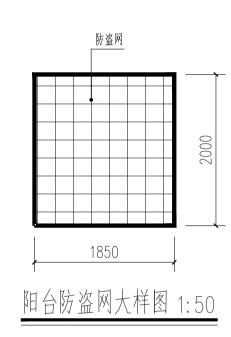

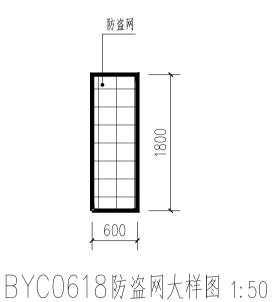

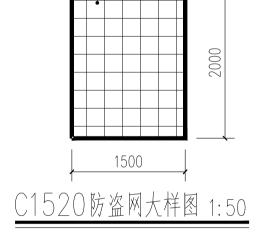

防盗网

防盗网数量表									
名称	单位	数量	尺寸	备注					
东侧阳台、西侧阳台防盗网大样图	↑	10	3830X2000						
阳台防盗网大样图	↑	40	1850X2000						
BYC0618防盗网大样图	↑	50	600X1800	厕所窗户外防盗网					
C1520防盗网大样图	↑	1	1500X2000	位于一层最右侧宿舍窗户防盗网					

中科华创国际工程设计顾问集团有限公司 Zhougke Ruschung International Engineering Design Committing Group Co., Ltd 建筑市政公路 农业 水利勒察测量 鉴定加固 施工 城乡规划编制 家KLHM 黄原证书编号、ASSOSIST ASSOS **る私社**项目负责 王世东 1.★ 校 对 成永忠 🔫 建设 工程号 图号 DY-02 工程名称 梧州市第六中学学生宿舍维修项目 图 名 防盗网大样图 梧州市第六中学 ★ 专业负责 王世东 1. 1 设计 单位 子项名称 图别建筑 日期 2024.05

冬
纸
目
录

4		中科华仓	リ国际工程 Ing International	是设计顾问 Engineering Desi]集团有 gn Consulting	限公司 Group Co., Ltd.	建设单位			工程号	
	等射 HG	设 ⁻	计证书 A	151031317			项目名称	梧州市第六中学学生宿 维修项目	5 苦	图号	ML00
审定		马福桂		专业负责人	张维迪	7.42	子项名称			张数	1
审核 G计总	:人 负责人	张维迪 王世东	1.1	校对人 设计人	王永娟 胡开蛟	lipas .		图纸目录		日期	2024. 05
序号		エピホ	名 ;	- ~ 	1,771-2	7 317 4		图 号	版本		 附 注
01		 水设计说明						SS-01	01		A2
02		 合排水施工						SS-02	01		A2
03	二至三	五层给排水	施工图					SS-03	01		A2
04	屋面原	层排水施工	图					SS-04	01		A2
05	给排7	水系统图	卫生间给排	水大样图				SS-05	01		A2
										<u> </u>	
										<u> </u>	

给排水设计说明

一、系统设计说明

- 本设计为建筑内部装修给排水设计,内容包括室内给水系统,排水系统,不包括消防给水系统。
- 1. 本工程建筑名称: 梧州市第六中学学生公寓楼改造工程-浩然阁
- 2. 建设地点: 梧州市
- 3. 本工程改造总建筑面积: 1702. 47m²
- 4. 建筑层数、高度: 宿舍, 地上五层, 高度18. 150米。为多层公共建筑
- 5. 结构形式为框架结构, 建筑合理使用年限为50年, 抗震设防烈度为7度。
- 6. 本工程建筑耐火等级为二级。屋面防水等级为Ⅱ级。

二、设计依据

- 1. 《建筑设计防火规范》(GB50016-2014)2018年版
- 2. 《建筑给水排水设计标准》(GB50015-2019)
- 3. 《节水型生活用水器具》 (CJ/T164-2014)
- 4.《建筑给水钢塑复合管管道工程技术规程》(CECS 125:2020)
- 5. 《建筑给水排水及采暖工程施工质量验收规范》(GB 50242-2002)
- 6. 《公共建筑节能设计标准》 GB50189-2015
- 7. 《建筑给排水与节水通用规范》 GB55020-2021
- 8. 甲方提供的设计委托书及设计要求、已批准的初步设计文件
- 9. 建筑专业提供的作业图及相关专业提供的设计资料

二、系统说明,

本次修改涉及生活给水系统、生活污水系统、雨水系统、只根据装修设计进行局部修改。

四、施工说明:

(一)管材、阀门及工作压力

序号	管道名称	管道部位	管材	接口	备 注
1	11.7714 1.66324	DN<32 (支管)	PP-R管	热熔粘接	卫生间内及其它用水房间
1	生活给水管道	DN>32 (干管)	PP-R管	热熔粘接	卫生间内及其它用水房间
2	热水管道	分散式热水系统	PP-R管		卫生间内。与水加热器直连 时应有≮0.4m金属管段。
3	雨、污水管	DN≥100	UPVC排水管	粘 接	立管、横干管
"	MW 17/1/12	DN(100	UPVC排水管	粘 接	其他排水管

- (1)给水系统采用的管材和管件及连接方式,应符合国家现行标准的有关规定。管材和管件及连接方式的工作压力不得大于国家现行标准中公称压力或标称的允许工作压力给水阀门DN\50采用铜质截止阀,DN\50铜闸阀,管材及阀门承压应与系统工作压力相匹配。
- (2) 阀门:各站房内使用的阀门全部采用闸阀,且各系统阀门的工作压力同管材的工作压力。 给水阀门DN<50采用铜质截止阀,DN>50铜闸阀,管材及阀门承压应与系统工作压力相匹配。
- (3) 生活给水(冷、热水管)管道强度试验压力,不低于1.0MP。
- (二) 附件:
- 1. 各处均采用防涸地漏,地漏水封高度不小于50mm。地漏箅子表面低于该处地面不小于10mm 无水封器具排水管存水弯,水封高度不小于50mm。并且地漏不得采用钟罩(扣碗)式地漏。
- 2. 地面清扫口采用铜制品,清扫口表面与地面平。
- 3. 全部给水配件均采用节水型产品,不得采用淘汰产品。卫生洁具及配件必须符合"节水型 生活用水器具"CT164-2002标准规定。
- (三)卫生洁具:
- 1. 本工程所用卫生洁具均采用卫生洁具排水五金配件应采用与卫生洁具配套的节水型. 洗面器采用单把混合龙头.
- 2. 生活饮用水管道配水至卫生器具、用水设备等应符合下列规定:配水件出水口不得被任何 液体或杂质淹没;配水件出水口高出承接用水容器溢流边缘的最小空气间隙,不得小于出水口直径的2.5倍。
- 五. 给水工程
- 1. 室内给水冷水立管支管均采用 PP-R管, 热熔连接.
- 2. 管道穿楼板时设钢套管,套管管径比管道管径大两号。穿基础侧墙处设柔性防水套管。

- 3. 吊顶内的给水管需采取防结露措施,防结露做法详见给排水国标 16S401 《管道和设备保温、防结露及电伴热》,防结露材料采用符合国家标准(GB/T17794) 难燃B1级发泡橡塑,导热系数须小于 0.037w/(m.k),
- 氧指标大于等于 32, 专用胶水粘接, 防结露保温层厚度: 采用 20mm。
- 4. 给水管安装时应用水点压力不应超过0. 2Mpa, 严禁生活饮用水管道与大便器(槽)、小便斗
- (槽) 采用非专用冲洗阀直接连接。
- 5. 安装即热式热水器时,给水管不得与热水器直接连接应有不小于0.4m的金属管段过渡。
- 6. 施工完毕整个系统应进行压力试验,按《绿色建筑评价标准》GB/T50378-2019要求,用水点压力不应超过0. 2Mpa进行压力试验。
- 7. 如果用水点处水压大于0. 2Mpa的配水支管应设置减压设施。

六. 排水工程

- 1. 室内排水管立管支管均采用PVC-U硬聚氯乙烯排水管,横管与横管或立管连接 承插粘接剂连接.
- 2. 地漏采用自带水封地漏, 水封深度不得小于50mm。
- 3. 排水管穿楼板处设阻火圈。管道穿基础侧墙设刚性防水套管。横管与横管或立管连接, 宜采用 45°或 90°斜三(四)通,不得采用正三(四)通。排水立管不得不偏置时,宜采用乙字 管或两个 45°弯头,立管与排出管连接,宜采用两个 45°弯头或弯曲半径不小于4倍管径的 90°头。
- 5. 各种管道支(吊)架的安装间距应符合《室内管道支架及吊架》03S402的要求。
- 6. 塑料排水管应按"规程"要求安装伸缩节。
- 7. 阀门安装时应将手柄留在易于操作处。暗装在管井、吊顶内的管道,凡设阀门及检查口处均应设检修门。
- 8. 管道安装完毕后,排水管道做灌水试验,灌水高度不小于本层地面以上1.0,满水15min水面下降后, 再灌满观察5min,液面不降,管道及接口无渗漏为合格。

七. 防腐及油漆

- (1) 在涂刷底漆前,应清除表面的灰尘、污垢、锈斑、焊渣等物。涂刷油漆厚度应均匀,不得有脱
- 皮、起泡、流淌和漏涂现象。
- (2)溢、洲水管外壁刷蓝色调和漆二道。
- (3) 压力排水管外壁刷灰色调和漆二道。
- (4) 给水管外刷兰色环;排水管外刷黑环。
- (5) 管道支(吊)架除锈后刷樟丹二道,灰色调和漆二道。

八. 管道冲洗

- (1) 给水、热水管道在系统运行前须用水冲洗和消毒,要求以不小于1.5m/s的流速进行冲洗, 并符合《建筑给水排水及采暖工程施工质量验收规范》GB50242-2002中4.2.3条的规定。
- (2) 排水管冲洗以管道通畅为合格。排水管道安装完毕后还应做通球试验,通球率为100%。

九.其他


- 1. 图中所注尺寸除管长、标高以m计外,其余以mm计。
- 2. 本图所注管道标高均指管中心标高。
- 3. 室内外高差部分为0. 30m。
- 4. 施工之前施工单位应综合各专业管线的布置及标高,详细复核管线综合后方可施工。
- 5. 施工时,若遇管道交叉,按有压管让无压管、小管让大管的原则对管道进行适当调整。
- 6. 本设计施工说明与图纸具有同等效力,二者有矛盾时,业主及施工单位应及时提出,并以设计单位解释为准。
- 7. 施工中应与土建和其它专业公司密切合作,合理安排施工进度,及时预设孔洞及预设套管。
- 8. 本设计说明外未尽事宜,应依照下列规范规程进行施工:《建筑给水排水及采暖工程施工质量验收规范》GB50242-2002中有关规定施工和验收。
- 9. 水加热器必须运行安全、保证水质,产品的构造及热工性能应符合安全及节能的要求。
- 10. 设置在建筑室内外供人员操作或使用的消防设施,均应设置区别于环境的明显标志。

材料表

序号	图例	名称	规格	単位	数量	备注
1		PP-R给水管	DN50	米	按实际	
2			DN25	米	按实际	
3		排水PVC-U	De110	米	按实际	卫生间污水立管
4			De110	米	按实际	雨水立管
5	7	检查口	De110	个	15	
6		地漏	De75	个	50	

注: 本表数量仅为示意,不作为预结算的依据


中科华创国际工程设计顾问集团有限公	司 审 定	马福桂	马施林	项目负责 王世东	1.1	校对	王永娟	主义的	建设	梧州市第六中学	工程名称	梧州市第六中学学生宿舍维修项目	图	给排水设计说明	工程号		图号	SS-01
建筑 市政 公路 农业 水利 勘察测量 鉴定加固 施工 城乡规划 资质证书编号: A151031317 A251022624 B251005986 B251705699 03518 川自斉規乙字22510037	第	张维迪	到维迪	专业负责 张维迪	别维迪	设计	胡开蛟	life 43	単位	11 11 11 11 11 11 11 11 11 11 11 11 11	子项名称		名	知	图别	给排水	日期 :	2024. 05

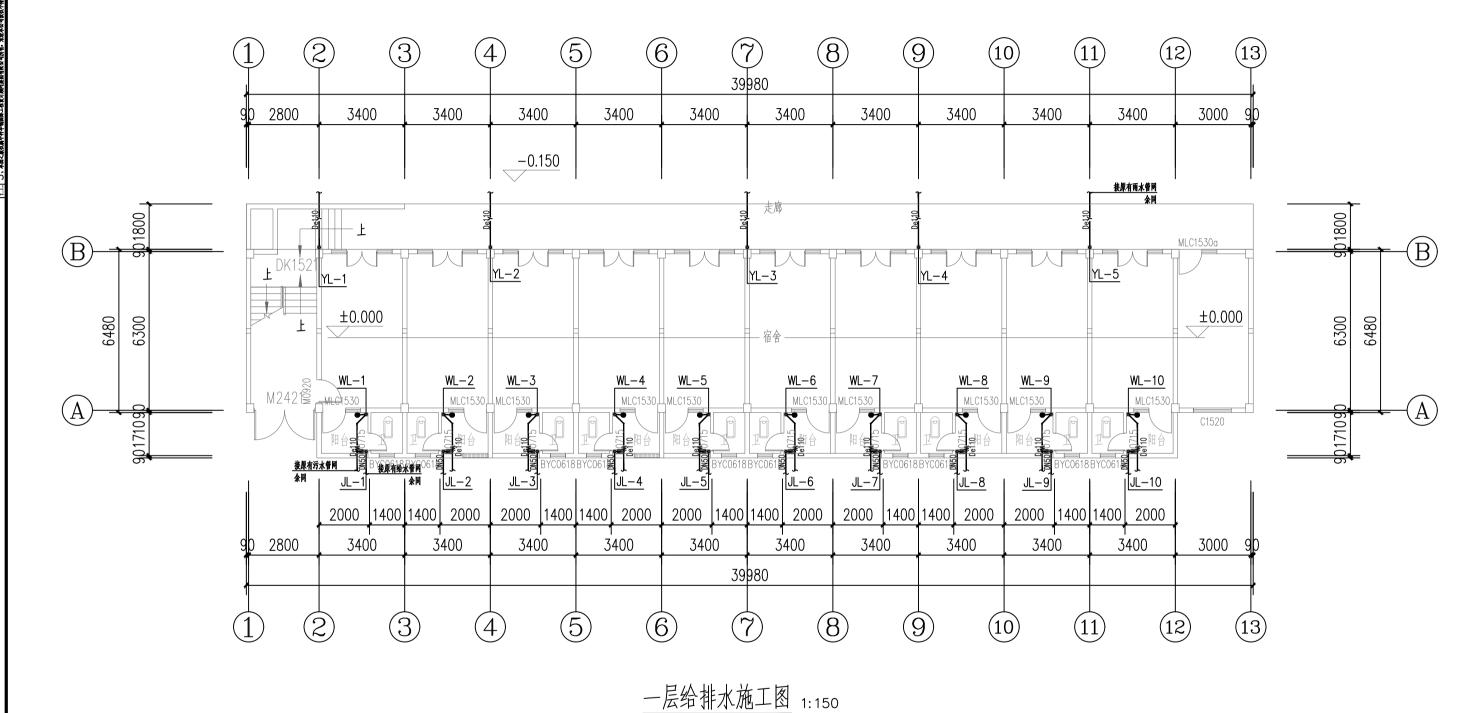

注:本工程为更换给水、污水、雨水立管,跟换后管道接原有给水、排水管网


新																		
派 (選	中科华创国际工程设计顾问集团有限公司 Thomphe Haschumg International Engineering Design Consulting Group Ca. Ltd.	审定 马福林	马福林	页目负责	王世东	1-1.	校对王永娟	*4	建设	梧州市第六中学	工程名称	梧州市第六中学学生宿舍维修项目	图	→ 巨 公 排 业 施 工 图	工程号		图号	SS-02
建筑行	Thoughe Ruschung International Engineering Design Consulting Urosp Co. Ltd 建筑 市政 公路 次地 水利 助線測量 鉴定加固 施工 城乡規划編制 表版证书编号 - 1851033174 255102264 8251055968 8251705599 0351817523 M自責規乙字22510377	审核 张维迪	外经边	专业负责	张维迪 🥇	外维迪	设 计 胡开蛟	lift as	単位	恒川甲寿八十子	子项名称		名		图别	给排水	日期	2024. 05




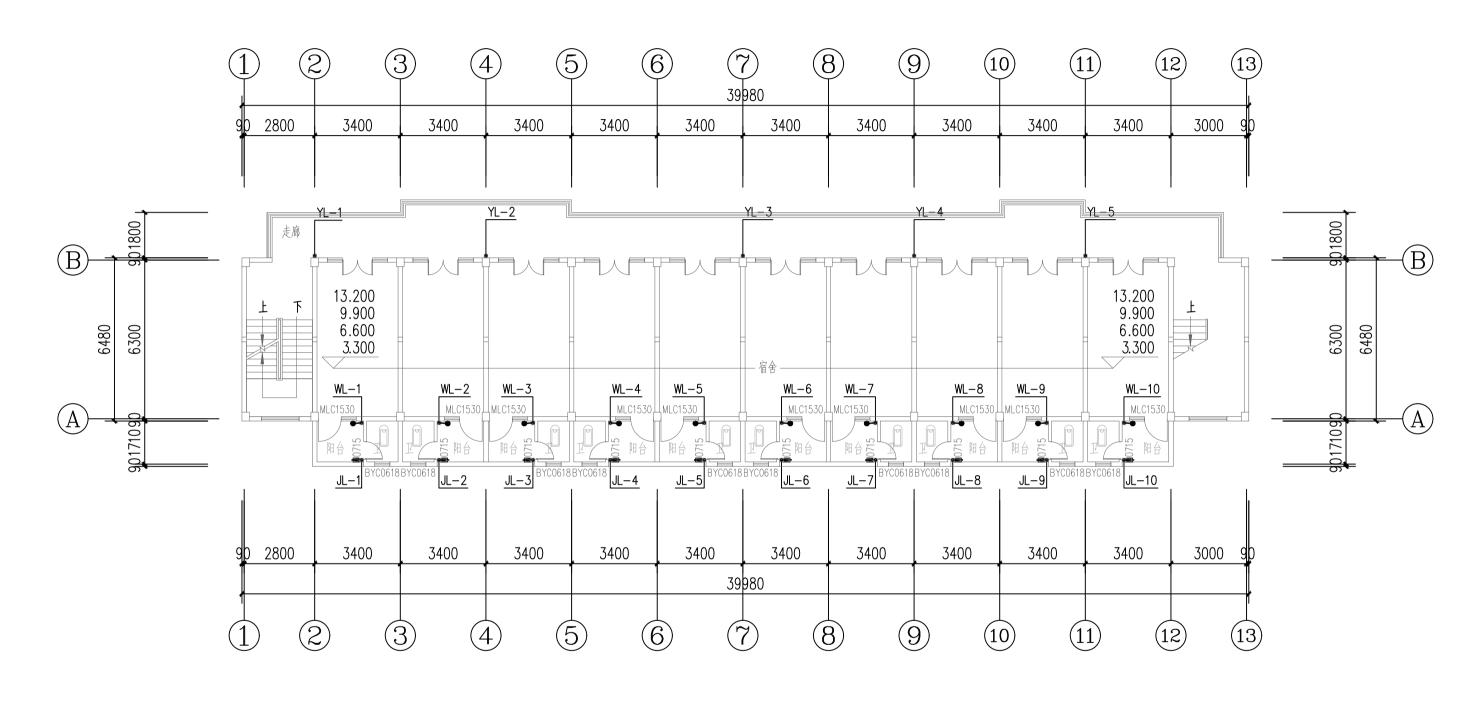

二至五层给排水施工图 1:150

派 (建	中科华创国际工程设计顾问集团有限公司 审定 马福桂 多流域 项目负责 王世东	1. ★ 校 对 王永娟 ▶ ★ 4 建设	州市第六中学学生宿舍维修项目 图	工程号 图号 SS-03
筑行	建筑市政 公路 农业 水利 勒察测量 鉴定加固 施工 城乡规划编制	沙狼迪 设 计 朝开蛟 【角本•	名	图 别 给排水 日 期 2024.05

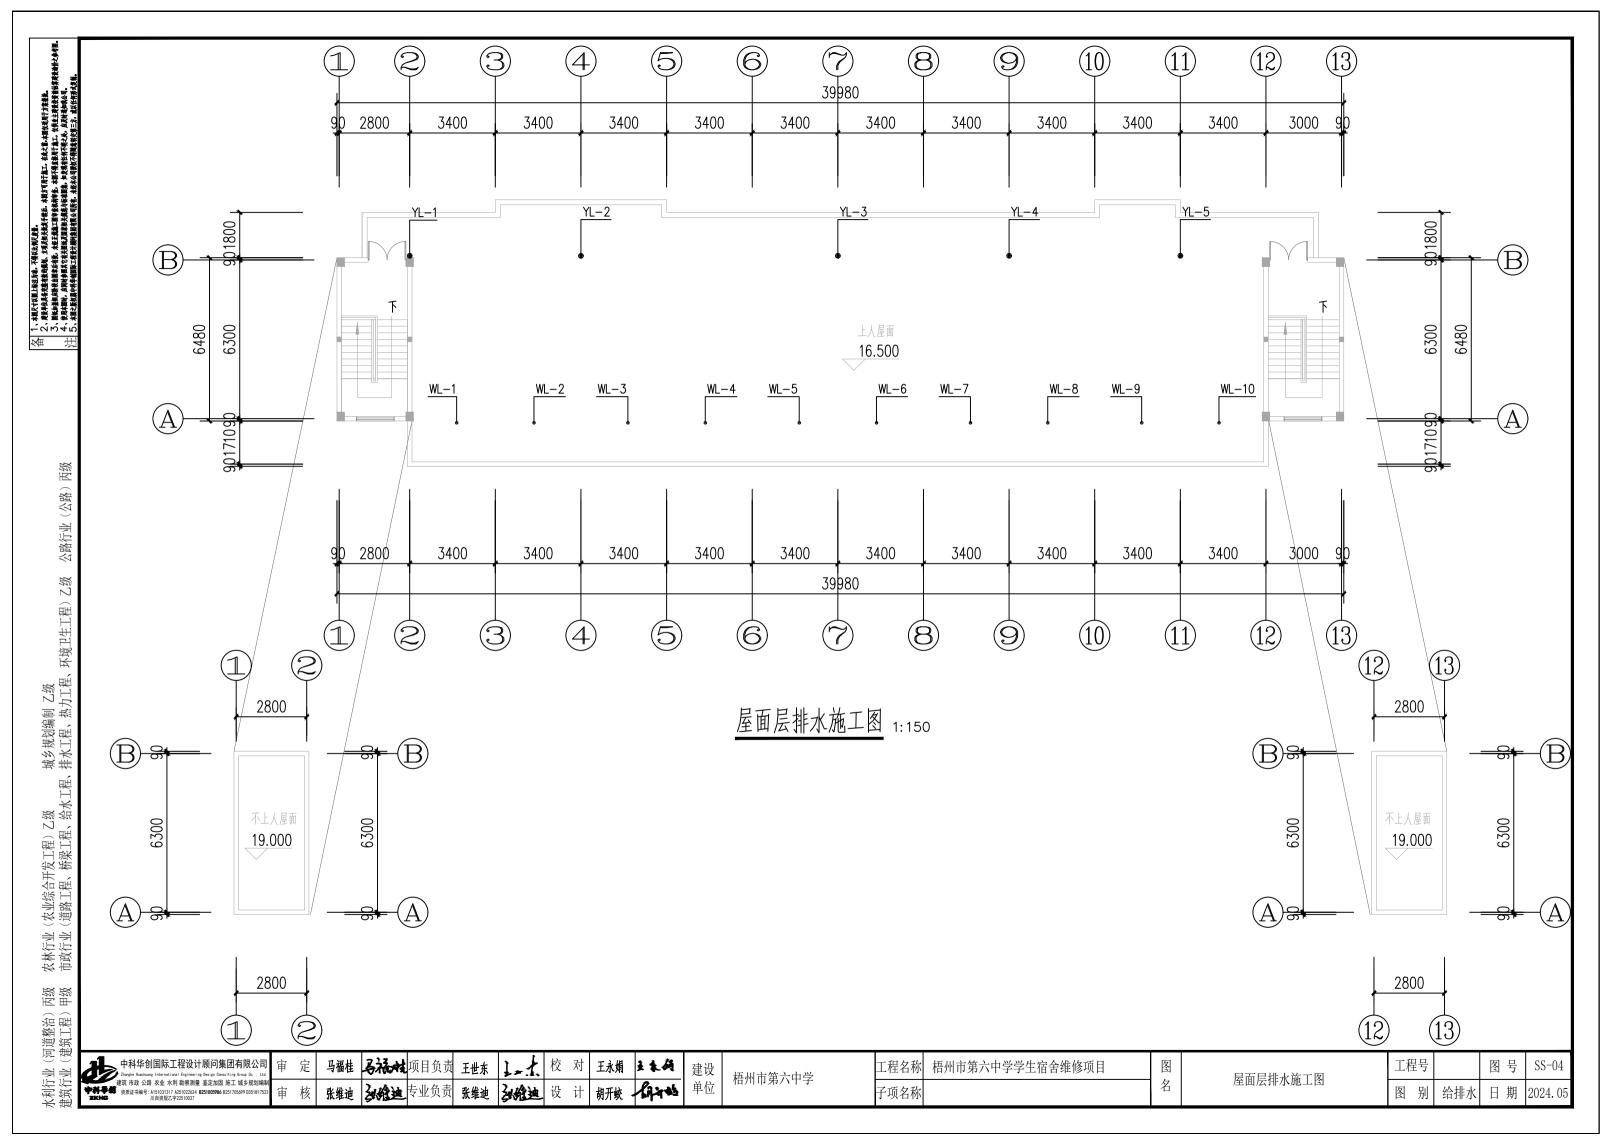

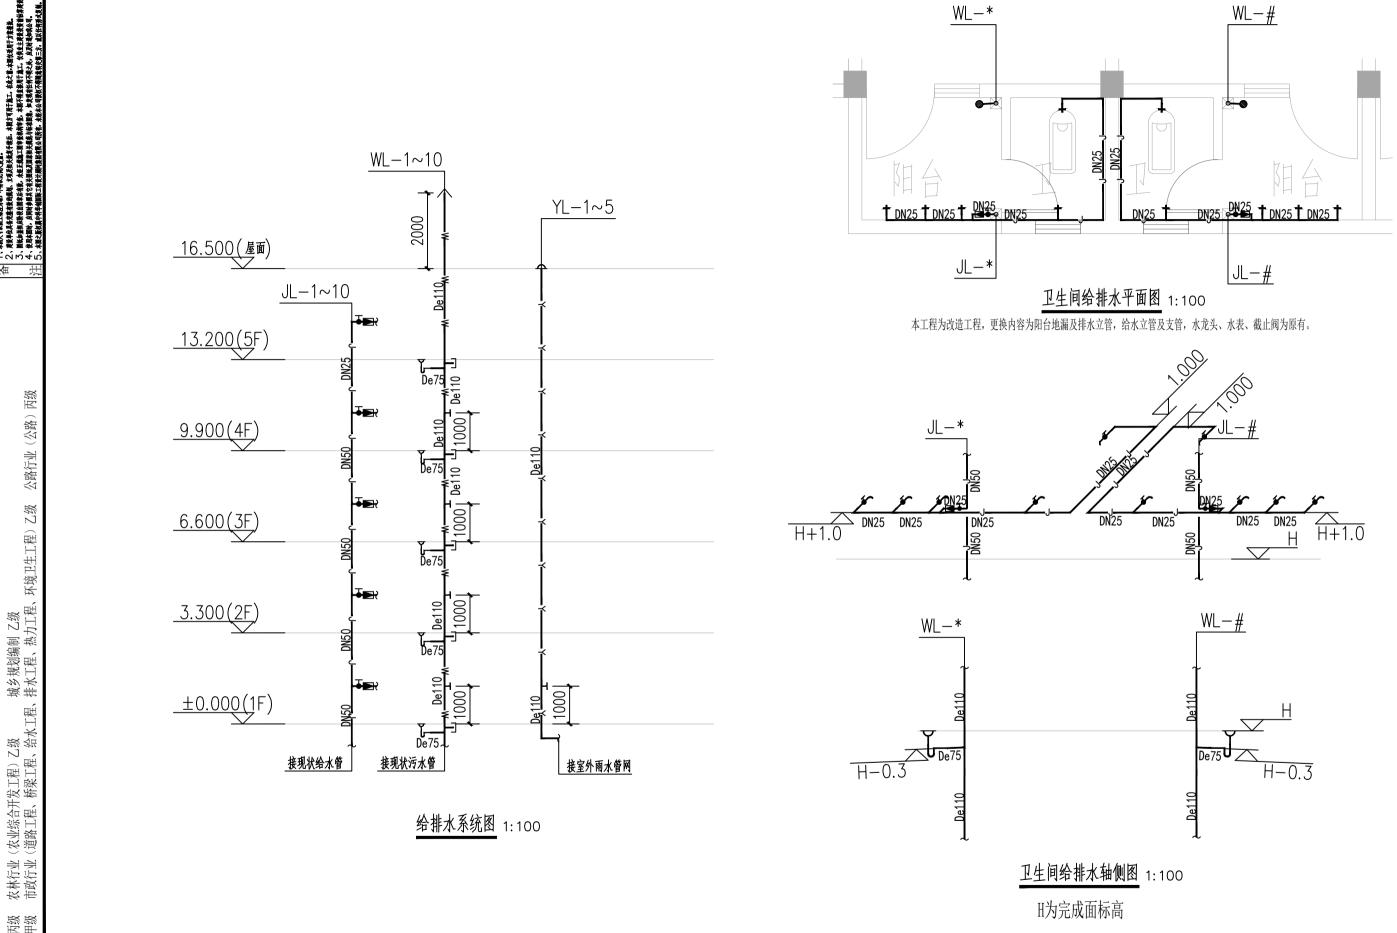

马福林项目负责 工程名称 校对 王永娟 工程号 图号 SS-05 中科华创国际工程设计顾问集团有限公司 1 4 4 梧州市第六中学学生宿舍维修项目 冬 给排水系统图 卫生间给排水大样图 王世东 建设 梧州市第六中学 *Zhongke Huachuang International Engineering Design Consulting Group Co. , Lt 建筑 市政 公路 农业 水利 勘察测量 鉴定加固 施工 城乡规划编 名 विकास 单位 沙维迪 设 计 张维迪 子项名称 图别 给排水 日期

图纸目录

A	<u></u> ф	科华创	 国际工程		建设单位	梧州市第六中学	_	工程号			
中件	Zhong		g International 计证书 A´		项目名称	梧州市第六中学学生宿 维修项目	舍	图号	ML00		
审定	人	马福桂	马福姓	专业负责人	王金博	五金博	子项名称	<u> </u>		张数	1
审核			MAX	校对人	王金博	经营				日期	2024. 05
设计总:	负责人 <u>-</u>	王世东	让土	设计人	付文亚	144≤₹				口切	2024. 00
序号			名 7	脉 ————————————————————————————————————				图 号	版本		附注
01	电气设计	十说明(一	-)					DQ-01	01		A3
02	电气设计	十说明(二						DQ-02	01		A3
03	配电系统	充图						DQ-03	01		A3
04	一层电气	平面图						DQ-04	01		A3
05	二~五层	电气平面	图					DQ-05	01		A3
06											
07											
图纸目录

	I	

1、设计依据及参考图集 GB 50016—2014 (2018年版) 《建筑设计防火规范》					
GB 50034—2013 《建筑照明设计标准》					
GB 50052—2009 《供配电系统设计规范》]。应急照明支线穿镀锌线管,在地坪、楼板缝、墙及;			
GB 50054—2011 《低压配电设计规范》	□ . 照明系统				
GB 50057—2010 《建筑物防雷设计规范》		要求的场所视装修要求商定,一般场所为荧光灯或其代	世节能型光源。光源显色指数		
GB 55016—2021 《建筑环境通用规范》	Ra≥ 8	30, 色温应在 4000K 左右。			
GB51348—2019 《民用建筑电气设计标准》	2. 照度及功率密	度要求: 宿舍1501×,4.5W/m ;	2		
GB 55024—2022 《建筑电气与智能化通用规范》	有关场所的疏	散照明及照度标准应符合《建筑照明设计标准》□□	50034-2013的相差	规定。	
GB 51309—2018 《消防应急照明和疏散指示系统技术规范》	建筑内疏散照	明的地面最低水平照度:对于疏散走道,不应低于1.	. ○ ×;对于人员密集场所、		
GB 55002—2021 《建筑与市政工程抗震通用规范》	避难层(间)	,不应低于3.Ol×;对于楼梯间、前室或合用前	室,不应低于1 ○ . ○ × 。		
其它有关建筑电气的标准及规范、国标建筑电气标准图集	3. 照明、插座分	别由不同的支路供电,插座回路(壁挂空调除外)均设	设置剩余电流断路器保护。		
甲方委托相关文件及本单位水、暖通等专业提供的用电资料。	距±1.8r	m 以下的插座均采用安全型插座。			
项目名称: 梧州市第六中学学生宿舍维修项目 建设地点: 梧州市	5. 本工程各场所	均采用高效灯具及节能型光源,荧光灯均采用电子镇流	t器,要求功率因数大于 ○.95。		
建筑类别: 学生宿舍 建筑层数:地上 5 层,地下 0 层	厨房及卫生间	应选择瓷质灯头座。			
建筑高度: 18.15m 建筑耐火等级: 二级	6. 所有 类灯具、	带接地端子的灯具及安装高度低于2.4m 的灯具	,均需增加—根P E 线。平面图中不再	标注。	
二、设计范围:	7. 设备及办公用	房灯具控制采用分散就地控制方式。			
配电系统设计,照明设计。	8. 线路敷设方式	:			
三、配电系统:	SC	穿焊接钢管敷设	FC	暗敷在地面或地板内	
△. 负荷等级	МТ	穿电线管敷设	CC	暗敷在屋面或吊顶内	
本楼均为三级负荷,安装总容量为1 ○ K W	MR	穿金属线槽敷设	ACC	暗敷在不能进入吊顶内	
B. 供电源、系统及电压	PC	穿聚氯乙烯硬质管敷设	BE	沿屋架或跨屋架明敷	
1. 本建筑电源引自室外公共变压器低压侧,电压220/380V,电源三相四线制进线,	FPC	穿聚氯乙烯半硬质管敷设	CE	沿天棚面或顶板面明敷	
在进户处做重复接地。在首层设电源进线箱,供电系统为TN — S。	СТ	用电缆桥架敷设	WE	沿墙明敷	
2 . 电源进线采用电缆穿管埋地引入至总配电箱,预埋管管口顶室外埋深 $0.7 \mathrm{m}$,伸出散水坡外 $0.2 \mathrm{m}$ 。	SR	用钢线槽或钢索敷设	ACE	在能进人的吊顶内附设	
3. 普通照明、一般插座均有不同支路供电,所有插座回路均设漏电断路器保护。	PR	用塑料线槽敷设	CLE	沿柱或跨柱敷设	
	CP	穿金属软管敷设	WC	暗敷在墙内	
				. H WY E-, BI A	

人、本國只有收閱上檢查分應、不得以比例尺度量。
 乙、與其幹位出者完定有效的限別、立項及相关地差等係。本國方有用干插工。在他之前。本國仍延明下方聚種地。
 3、既然加強自於稅出國事系有數。 在至五應出限申查机的申查。本國所有重要所有第二、依他也主幹者發音信其聲音為你之參考證。
 4、使用本國和。 戶即時參應某它有关國及原置有并最高有關係與一般更有任何所可之於。 应該可需如或公司。
 1 人、使用本國和。 戶即時參應某它有关國及國家與美術素与所亦關係,也沒有在任何可之於。 应該可需如或公司。
 1 一 一
 2 、本國之股份展中科學國際工程發計網所業而有限公司所有。未是本心司教授不規模。在於第二方。 或以任用旁支集局。

农林行业(农业综合开发工程)乙级 城乡规划编制 乙级 市政行业(道路工程、桥梁工程、给水工程、排水工程、热力工程、环境卫生工程)乙级 公路行业(公路)丙级


四、设备安装 :
1. 配电箱底边距地1. 8 m 暗装,各层照明箱,除楼梯间的明设外,其他均为暗装;箱底距地1. 8 m 。
应急照明箱箱体应有明显标志,并作防火处理。
2. 照明开关、插座均为暗装。除注明者外:均为250V,10A;开关底边距地 1.3m,距门框 0.2m 安装;
插座均为单相两孔 十 三孔安全型插座,底边距地①. 3 m。有淋浴、浴缸的卫生间内开关,插座选用防潮防溅型
面板,开关、插座及其他电器,设备及管线应设在Ⅱ区以外。
五、电气节能措施
1. 选用_ 돈 □ 节能光源及照明灯具:选用具有较高反射比反射罩的高效灯具,优先选用开启式直接照明灯具,
公共用房照明光源选用三基色∟ E □ 灯。采用节能型电感镇流器或电子镇流器。
2. 实行多项分级计量,便于能耗考核。
3. 合理确定灯具控制方式: 小开间房间灯具单灯控制,大开间灯具沿平行于窗的方向分区控制。
4. 合理确定照度值,优化设计方案,控制照明功率密度值小于《建筑照明设计标准》规定之目标值。
六 其它
1. 所有设备、器材均由承包商负责安装、调试(也可按甲方要求成套供货)。
2. 凡与施工有关而又未说明之处,参照国家、地方相关规范、标准或标准图集施工,或与设计院协商解决。
3. 本工程所选设备、材料,必须符合国家法规和现行标准的要求,必须具有国家各相关检测中心的检测合格证书(3 ○ 认证)。
4. 系统的施工,应按照批准的工程设计文件和施工技术标 准进行。


10		镀锌钢管	SC100	*	按实际	预留进线用
9		聚乙烯塑料线槽	PR39x19	*	按实际	
8		BLV铝芯绝缘导线	BLV-4x25+1x16	米	按实际	电源进线
7		₿Ⅴ铜芯绝缘导线	BV-1.5/2.5/4/6	米	按实际	
6	O _{xx}	双联联单控开关	~10Å,25Ôv´	↑	51	
5	6	单联单控开关	~10A,250v	↑	51	
4		声光延时开关	~10A,250v	↑	按实际	走廊及梯间增设
3		LEDX	7W	盖	60	更换
2		宿舍配电箱	详系统图	台	51	
1		总配电箱	详系统图	台	1	
序号	图例	名称	规格	单位	数量	备注

田級級													
(河道整治) [(建筑工程) [
\exists	中科华创国际工程设计顾问集团有限公司 审 定	马福桂 多花林 项目负责	王世东 1. 土 校 对	王金博 王金博	建设	工程名称	梧州市第六中学学生宿舍维修项目	图	L MANERAL CONTRACTOR	工程号		图号	DQ-02
	建筑 市政 公路 农业 水利 勒察测量 鉴定加固 施工 城乡规划编制 资质证书编号: A15003137 A251022624 B251005986 B251705499 D351817523 TRNB 前	胡建安 大业负责	王金博 王金博 设 计	付文亚 付之亚	】 単位 ^僧	· 州市第六中学		名	电气设计说明(二)	图别	电气	日期	2024.05


本图尺寸以图上标法冷息,不得以比例尺度量。 黑景社等是具备条整件,卫药相共发程等的。本图方可用于截二,在核之首。本即近至同于次套型。 建心着组合的设出图象后载。关键互通正图整卷机等重。本图不得重要用于截二,依保查主导移货管由穿著设造的之参考图。 後用表图上,图片图集集片者关格及图图形式表示,有理图像。如果是有所有非效,应及特殊场象问。 本图之版或周平科华绘图原工程设计图印度图有限公司所有。法述本心可整核不得概靠特交第二方,或以任何芬克发射。 (公路) 丙级 公路行业 城乡规划编制 乙级 排水工程、热力工程、环境卫生工程) 乙级 农林行业(农业综合开发工程)乙级 市政行业(道路工程、桥梁工程、给水工程、 水利行业(河道整治)丙级 建筑行业(建筑工程)甲级

总配电箱 ALZ L1,N,PE MCB-C16/1P WL1: ZRBV-3x2.5-PR39x19-WS — 层照明干线 Pn= 10 kW Kd = 0.70 cos • = 0.90 Pc = 7.00 kW lc = 11.82 A BLV-4x25+1X16-SC100 电源接入由业主自理,预留选线路径长度约150米 L2,N,PE MCB-C16/1P WL2: ZRBV-3x2.5-PR39x19-WS 二层照明干线 L1L2L3,N,PE MCB-63C/32A L3,N,PE MCB-C16/1P WL3: ZRBV-3x2.5-PR39x19-WS 三层照明干线 1,N,PE MCB-C16/1P WL4: ZRBV-3x2.5-PR39x19-WS 四层照明干线 L2,N,PE MCB-C16/1P WL5: ZRBV-3x2.5-PR39x19-WS 五层照明干线 MCB-63C/40A 300mA 0.15 L1,N,PE MCB-C16/1P WX1: ZRBV-3x4-PR39x19-WS - 层壁扇干线 L2,N,PE MCB-C16/1P WX2: ZRBV-3x4-PR39x19-WS 二层壁扇干线 L1L2L3,N,PE MCB-63C/32A 3,N,PE MCB-C16/1P WX3: ZRBV-3x4-PR39x19-WS ■ 三层壁扇干线 L3,N,PE MCB-C16/1P WX4ZRBV-3x4-PR39x19-WS 四层壁扇干线 1,N,PE MCB-C16/1P WX5: ZRBV-3x4-PR39x19-WS WM3: BV−3x2.5−PR39x19−WS WE 1~3层梯间及走廊照明 2,N,PE MCB-C16/1P WM4: BV-3x2. b-PR39x19-WS WE₄~5层梯间及走廊照明 L3,N,PE MCB-C16/1P L1L2L3,N,PE MCB-63C/32A N 0000 PE 0000 - 11 - 3r - 11 R ≤ 4Ω I#SPD Up≤2.5kV limp≥12.5kA(10/350⊭s) 总配电箱系统图

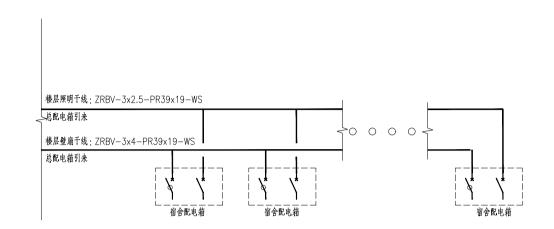

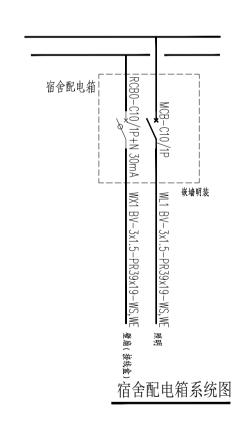

	中科华创国际工程设计顾问集团有限公司 审 定 马福桂 多流	入社 项目负责 王世东 1 上 校 对 王金博 王 全 博 建设 梧州市第六中学	工程名称 梧州市第六中学学生宿舍维修项目	图	配电系统图	工程号		图号	DQ-03
建筑行业	建筑市政公路 农业 水利 勸祭測量 鉴定加固 施工 城乡规划编制	PY2 传业负责 ∓&埔 ≨ 全 [3 2 设 计 ☆☆亚 /<付2 3 単位	子项名称	名		图别	电气	日期	2024. 05

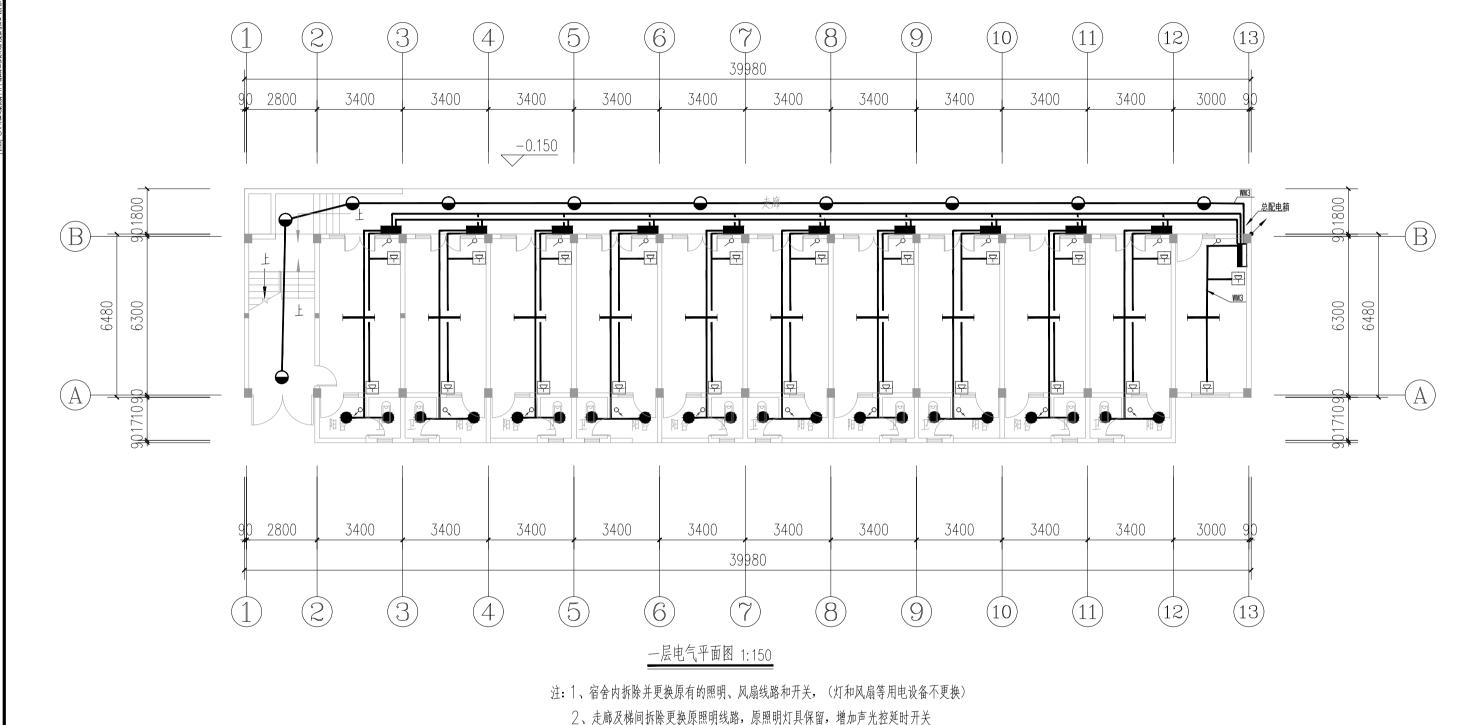

王金博 王金博 建设 中科华创国际工程设计顾问集团有限公司 冬 工程号 图 号 工程名称 梧州市第六中学学生宿舍维修项目 DQ-04 梧州市第六中学 *Zhongke Huachuang International Engineering Design Consulting Group Co. , Ltd. 建筑 市政 公路 农业 水利 勘察测量 鉴定加固 施工 城乡规划编制 一层电气平面图 名 专业负责 王金博 王金博 设 计 日期 2024.05 子项名称 图别

3、一至三层更换阳台及卫生间灯具(LED 7W)

