建设单位

岑溪市岑溪中学

项目名称

岑溪市岑溪中学校园基础设施建设项目 (步级建设、校道改造和校道辅沥青混凝土)

(施工图图册)

合同编号: ND2025-YS094

☑建筑专业

口结构专业

图纸内容: 口给排水专业 施工图 (第 册 共 册)

口电气专业

口暖通专业

南之都建筑集团有限公司 业务范围、资质等级

工程设计资质证书(乙级)———证书编号:A245001291(建筑工程)

工程设计资质证书(乙级)——证书编号: A245001291(风景园林工程设计专项)

工程设计资质证书(丙级)———证书编号: A245001291(市政行业)

城乡规划编制资质证书(丙级)—证书编号: [桂]城规编(153106)

审查专用章

勘察设计出图专用章



南之都建筑集团有限公司

SOUTHERN METROPOLIS ARCHITECTUE GROUP



电话传真: 0771-5507535 地址: 广西南宁市白沙大道48号川泸国际A栋8楼 邮编: 530031




		T			·石口冶口 Amanas vana
_		▲ ▲ ■ 图 纸 目	,	录	项目编号 ND2025-YS094 设计阶段 施工图
		用		-	所属专业 建筑
		建筑集团 建设单位 岑溪市岑溪中学	布建设项目	1	出版日期 2025、01
	网纸炉口	项目名称 岑溪市岑溪中学校园基础设施 (步级建设、校道改造和校道辅			图纸编号 JZ-ML-001
<u>序号</u> 01	图纸编号 JZ-01	图 纸 名 称 施工图设计总说明	图幅 A3	有效性 有效	备 注
02	JZ-02	后山道路至运动场步级平面图 ————————————————————————————————————	A3	有效	
03	JZ-03	总平面布置图(一)	A3	有效	
04	JZ-04	总平面布置图(二)	A2	有效	
采用通用	标准图集	项目负责人长心型专业负责人长心型 校 审【表述》设 计			通用标准图集由业主自备
审定	204		图纸编码		

施工图设计总说明

1 项目概况

- 1.1 本工程项目名称: 岑溪市岑溪中学校园基础设施建设项目(步级建设、校道改造和校道辅沥青混凝土) 建设地点: 岑溪市岑溪中学校园内 建设单位: 岑溪市岑溪中学
- 1.2 设计的主要范围和内容:新建后山道路至运动场步级,西校道图书馆傍校道改造, 校道辅沥青混凝土。
- 2 设计标高
- 2.1 室内外相对标高±000与绝对标高的关系由规划部门现场定, 室内外地面高差为0.15m;
- 2.2 各标注标尺寸为完成装修后尺寸(包括建筑面标高)
- 2.3 本工程标高以m为单位,总平面尺寸以m为单位,其它尺寸以m为单位。
- 2.4 预留洞的封堵: 混凝土墙留洞的封堵见结施, 其余砌筑墙留洞 待管道设备安装完毕后, 用C15细石混凝土填实;
- 3 校园基础设施建项目具体内容如下:
- 3.1 新建后山道路至运动场步级详见JZ-02及结构图。
- 3.2 西校道图书馆傍校道改造详见JZ-03及结构图。
- 3.3 校道用石油沥青粘层一道再辅6cm厚AC-10沥青混凝土面层共5315.9m², 详见JZ-04辅设范围。
- 3.4 修复混凝土路面原24cm水泥混凝土路面破碎清运共38.10m3
- 3.5 破除原混凝土路面共158.77m²。
- 3.6 修复混凝土路面水泥混凝土路面共158.77m²做法详右边大样图(1)施工。
- 3.7 原路面病害处理(抗裂贴处理裂缝)共600m²。
- 3.8 沥青混凝土路面用热熔型涂料路面标线共362.96㎡。

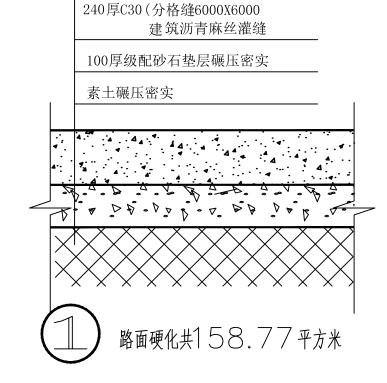



SOUTHERN METROPOLIS ARCHITECTURE GROUP

南之都建筑集团 有限公司

建筑设计乙级资质编号: A245001291 风景园林设计乙级资质编号: A245001291 市政行业内级资质编号: A245001291 城乡规划编制丙级资质: 【桂】城规编(153106)

设计	单位 CO-OPERATED WITH	
次。	修改内容	日期

职 DUTY	姓名 NAME	签署 SIGNAYURE
项目负责人	黄晓明	黄鹂
PROJECT MGR		
审 定 AUTHORIZED BY	黄宙业	黄色
审 核 AUDITED BY	孙博	ふ,博
专业负责人 DISCIPLINE CHIEF	孙博	ふ, 博
校 对 CHECKED BY	黄就国	大和國
设 计 DESIGNED BY	胡学成	胡学成
制图	胡学成	和学成

建设单位 CLIENT

岑溪市岑溪中学


项目名称 PROJECT

岑溪市岑溪中学校园基础设施建设项目 (步级建设、校道改造和校道辅沥青混凝土

厨 な pwc riti

施工图设计总说明

项目编号 JOB NO.	ND2025-YS094			
版次 REV.	第一版	阶段 STATUS	施工图	
单位 UNIT	MM	专业 DISCIPLINE	建筑	
日期 DATE	2024. 10. 18	图号 DWG. NO.	JZ-01	

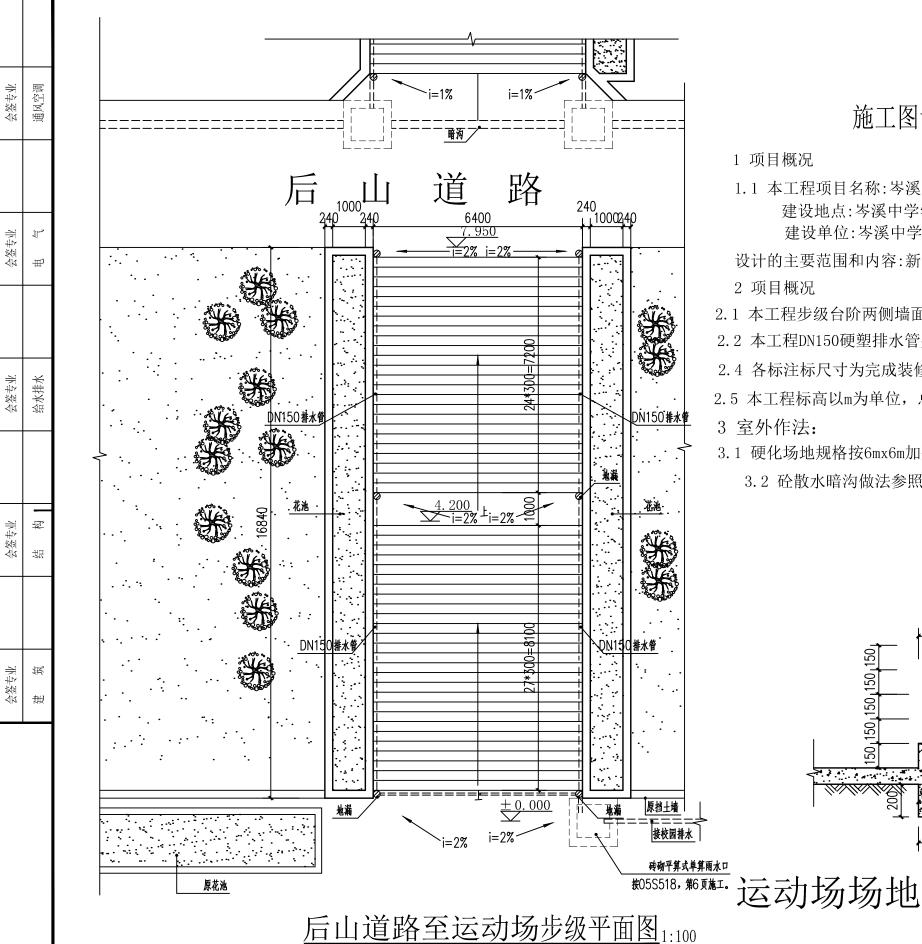


施工图设计说明

1 项目概况

1.1 本工程项目名称: 岑溪中学校园基础设施建设项目—步级建设 建设地点: 岑溪中学学校园内 建设单位: 岑溪中学

设计的主要范围和内容:新建步级,新建花池步级排水设计等;

- 2 项目概况
- 2.1 本工程步级台阶两侧墙面及顶面贴花岗岩800mm*300mm*30mm。具体作法详下图
- 2.2 本工程DN150硬塑排水管共60.87米, 暗沟共10.50米, 共设雨水口2个。
- 2.4 各标注标尺寸为完成装修后尺寸(包括建筑面标高);
- 2.5 本工程标高以m为单位,总平面尺寸以m为单位,其它尺寸以mm为单位。
- 3 室外作法:
- 3.1 硬化场地规格按6mx6m加变形缝,变形缝作法按98ZJ111第11页 1(施工。
 - 3.2 砼散水暗沟做法参照11ZJ901第7页,③施工。

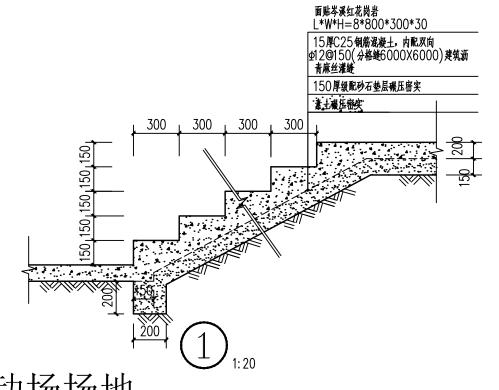

图名 DWG. TITLE

后山道路至运动场步级平面图

项目编号 JOB NO.	ND2025-YS0	094	
版次 REV.	第二版	阶段 STATUS	施工图
单位 UNIT	MM	专业 DISCIPLINE	建筑
日期 DATE	2024. 10. 18	图号 DWG. NO.	JZ-02

南之都建筑集团 有限公司

建筑设计乙级资质编号: A245001291 风景园林设计乙级资质编号: A245001291 市政行业内级资质编号: A245001291 城乡规划编制丙级资质: 【桂】城规编(153106)

首次发行 2020.01.0 修改内容 DESCRIPTION 日期 DATE


意晚嘴 黄晓明 项目负责人 PROJECT MGR 审定 AUTHORIZED B 黄宙业 黄衫 孙博 专业负责人 DISCIPLINE CHIE 孙博 校 对 CHECKED BY 黄就国 香轮 胡学成 设计 胡学成 制图 胡学成


建设单位 CLIENT

岑溪市岑溪中学


项目名称 PROJECT

岑溪中学校园基础设施建设项目 --步级建设

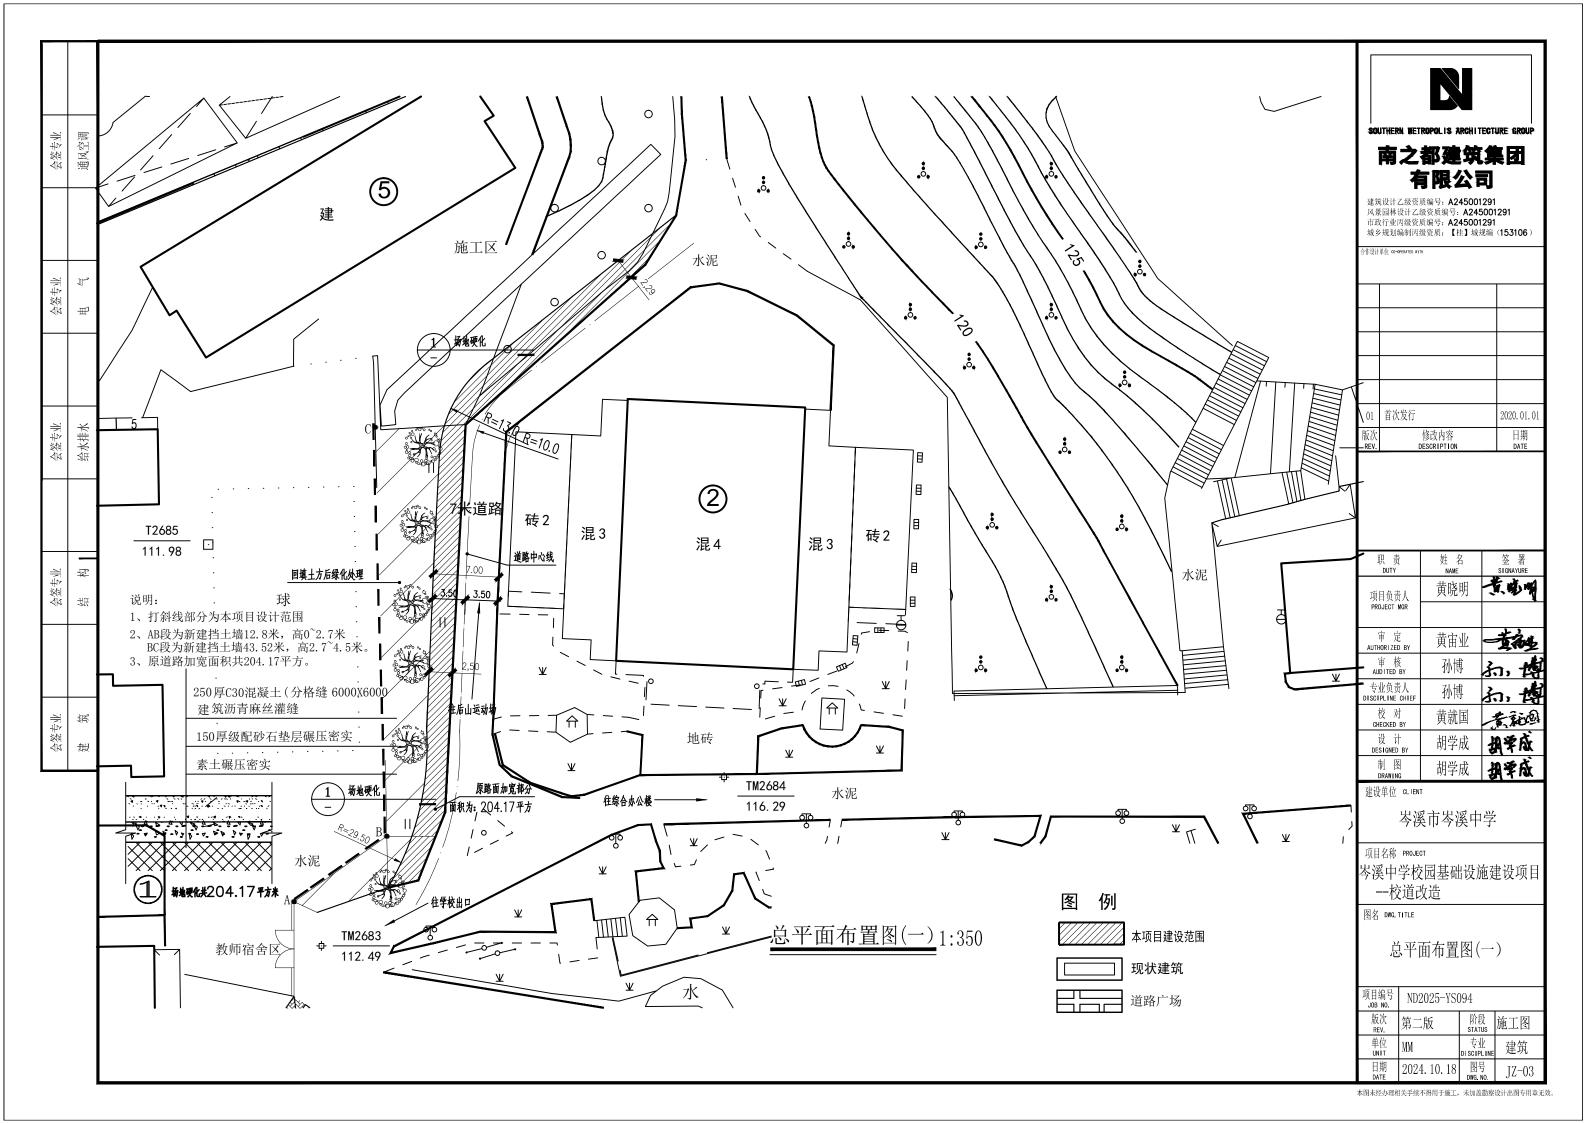


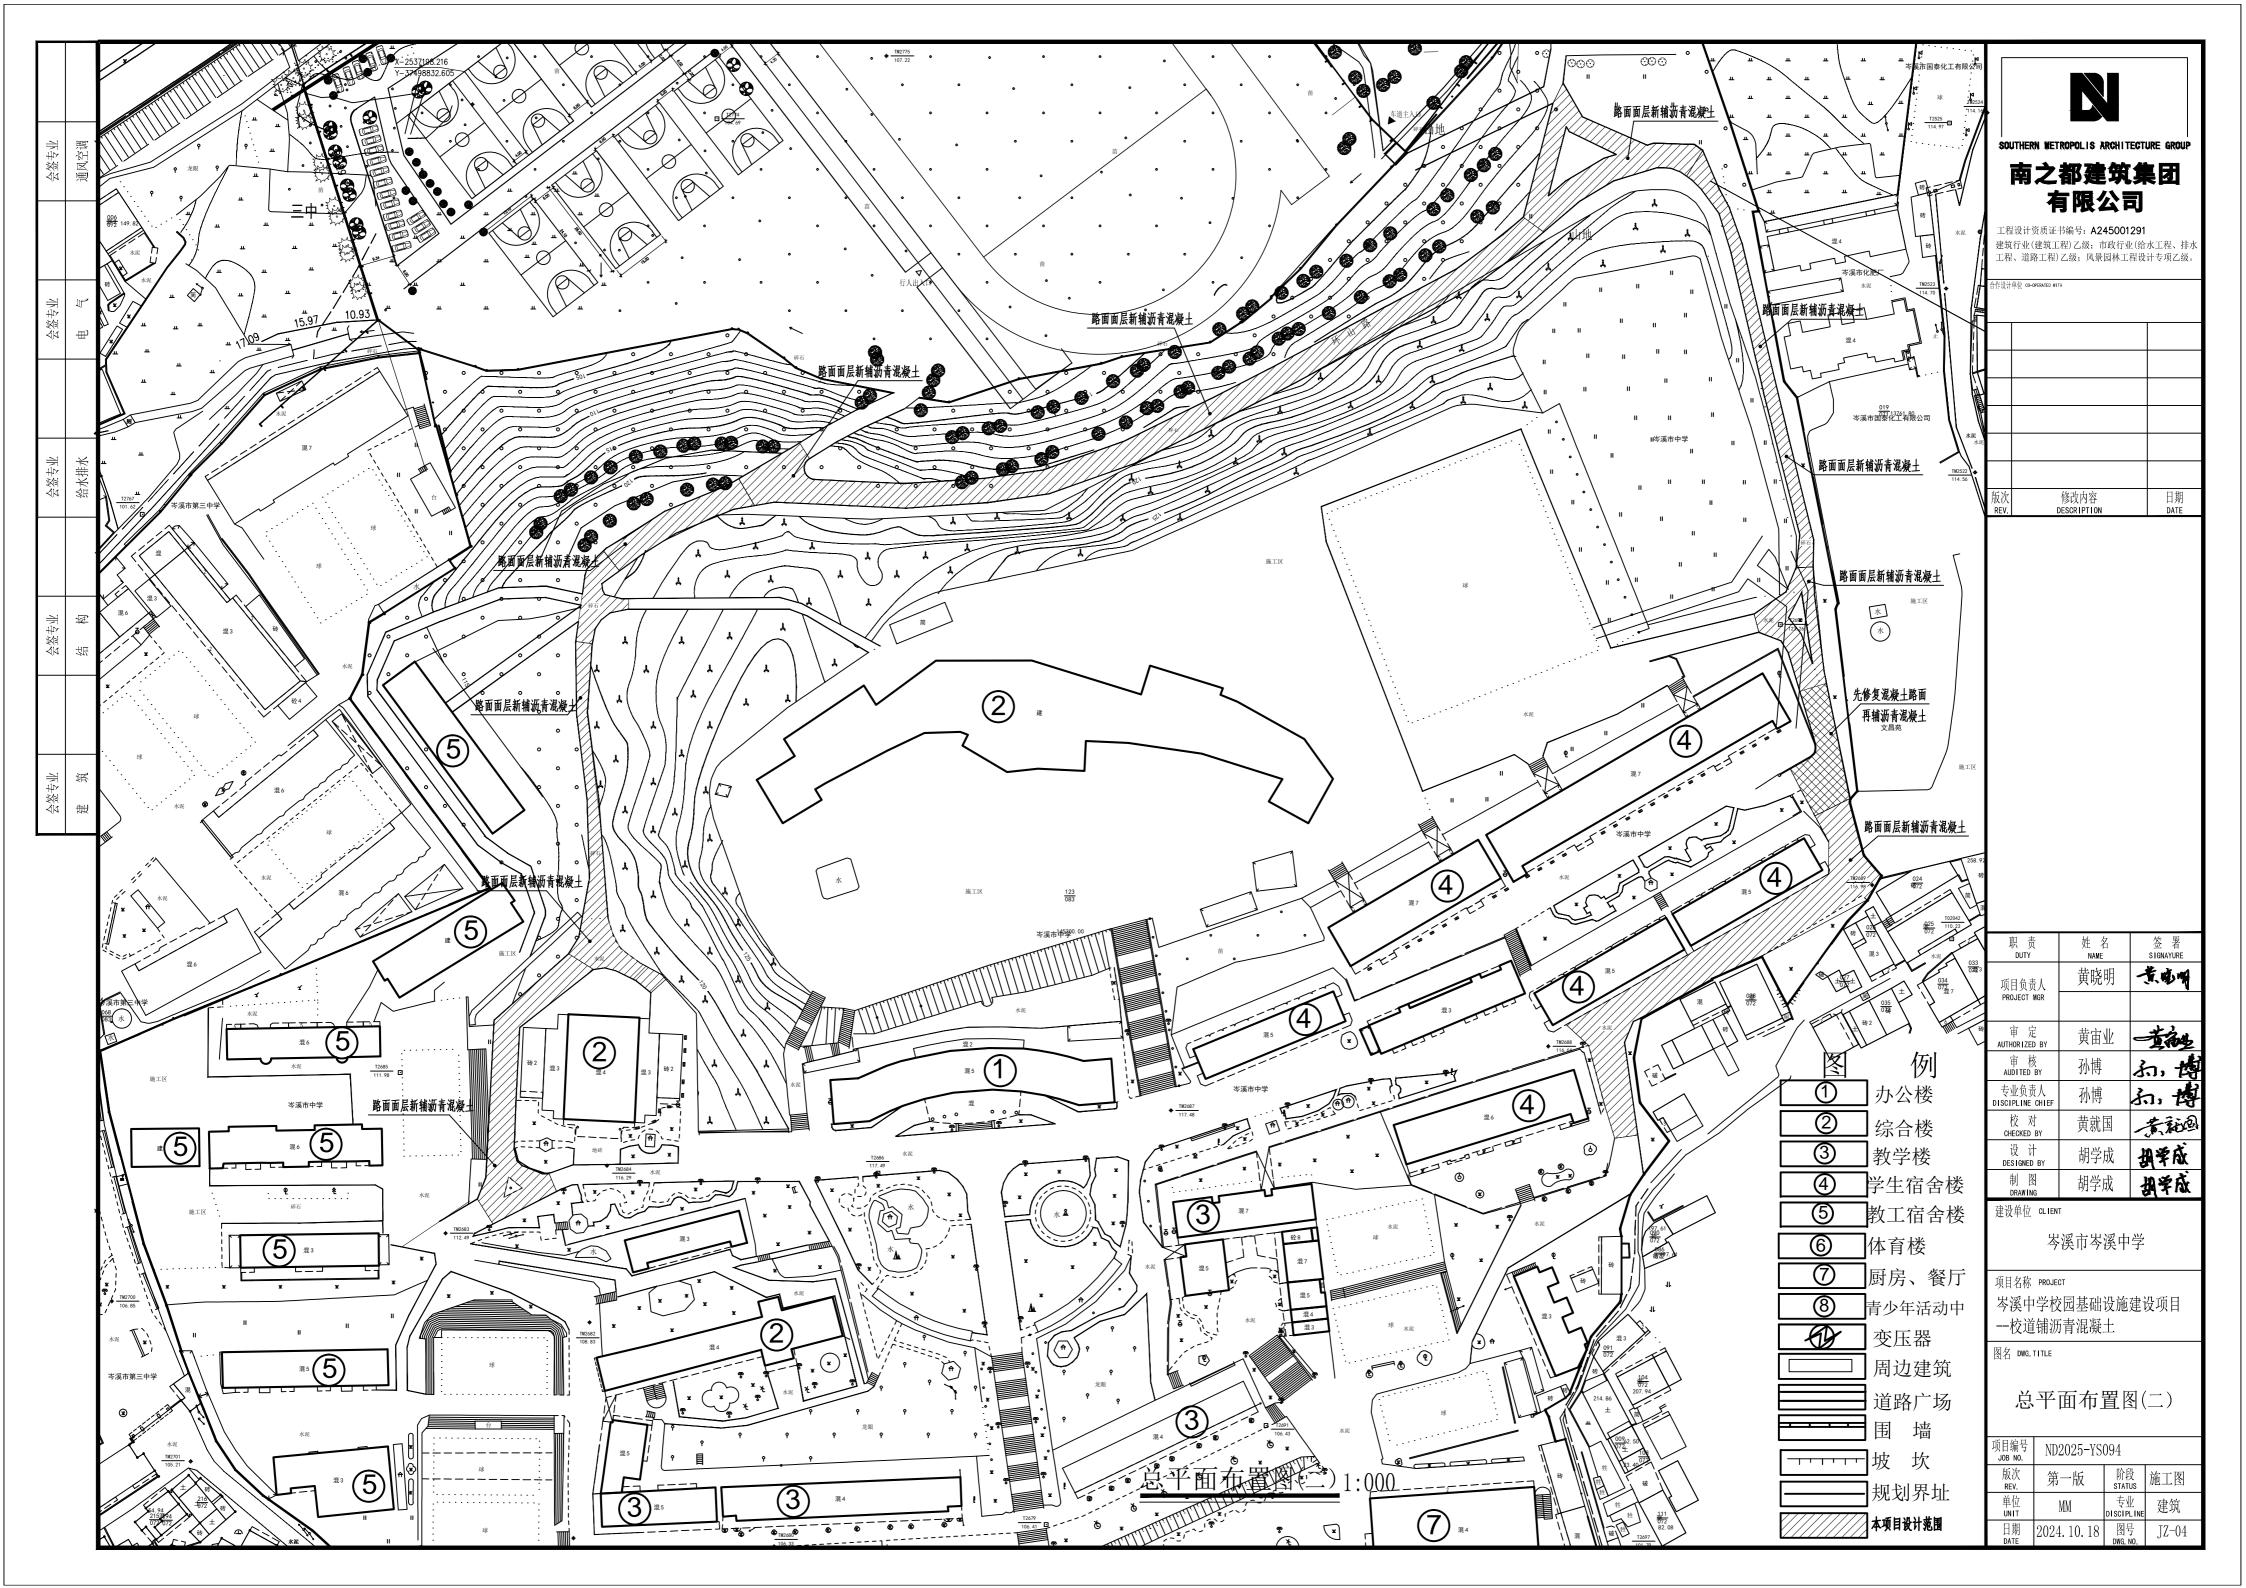


	D i	あっしょう まっちょう かっかっかい かっかい かっかい かっかい かんしょう しゅうしゅう かんしょう かんしょう かんしょう かんしょう かんしょう しゅうしゅう しゅうしゃ しゅう		इ	纸		目	<u> </u>	表	设计阶段	ND2025-YS094 施工图
		南 之 都建筑集	P F							所属专业	结构
		建 巩 果!	建设单	立 岑溪	展市岑溪中	中学 ###\\\\\	erah \n vati ⊏	t 11-1-1-1	+ >11	出版日期	2024. 10. 18
.) . H	le do e		项目名		:甲字仪匹	基础设质	在建设项目			图纸编号	JG-ML-001
	图纸编号		图纸	名 称				图幅	有效性	备	注
01	JG-01	步级结构平	<u> </u>					A4	有效		
采用通用	标准图集									通用标准图象	集由业主自备
审定	黄宙业	项目负责人 兰同宁	专业负责人 邱子清	校审	尹龙	设计	曾迪				
4	34	项目负责人 兰同宁 专	143/4	7	対	1 th	,]	图纸编码			

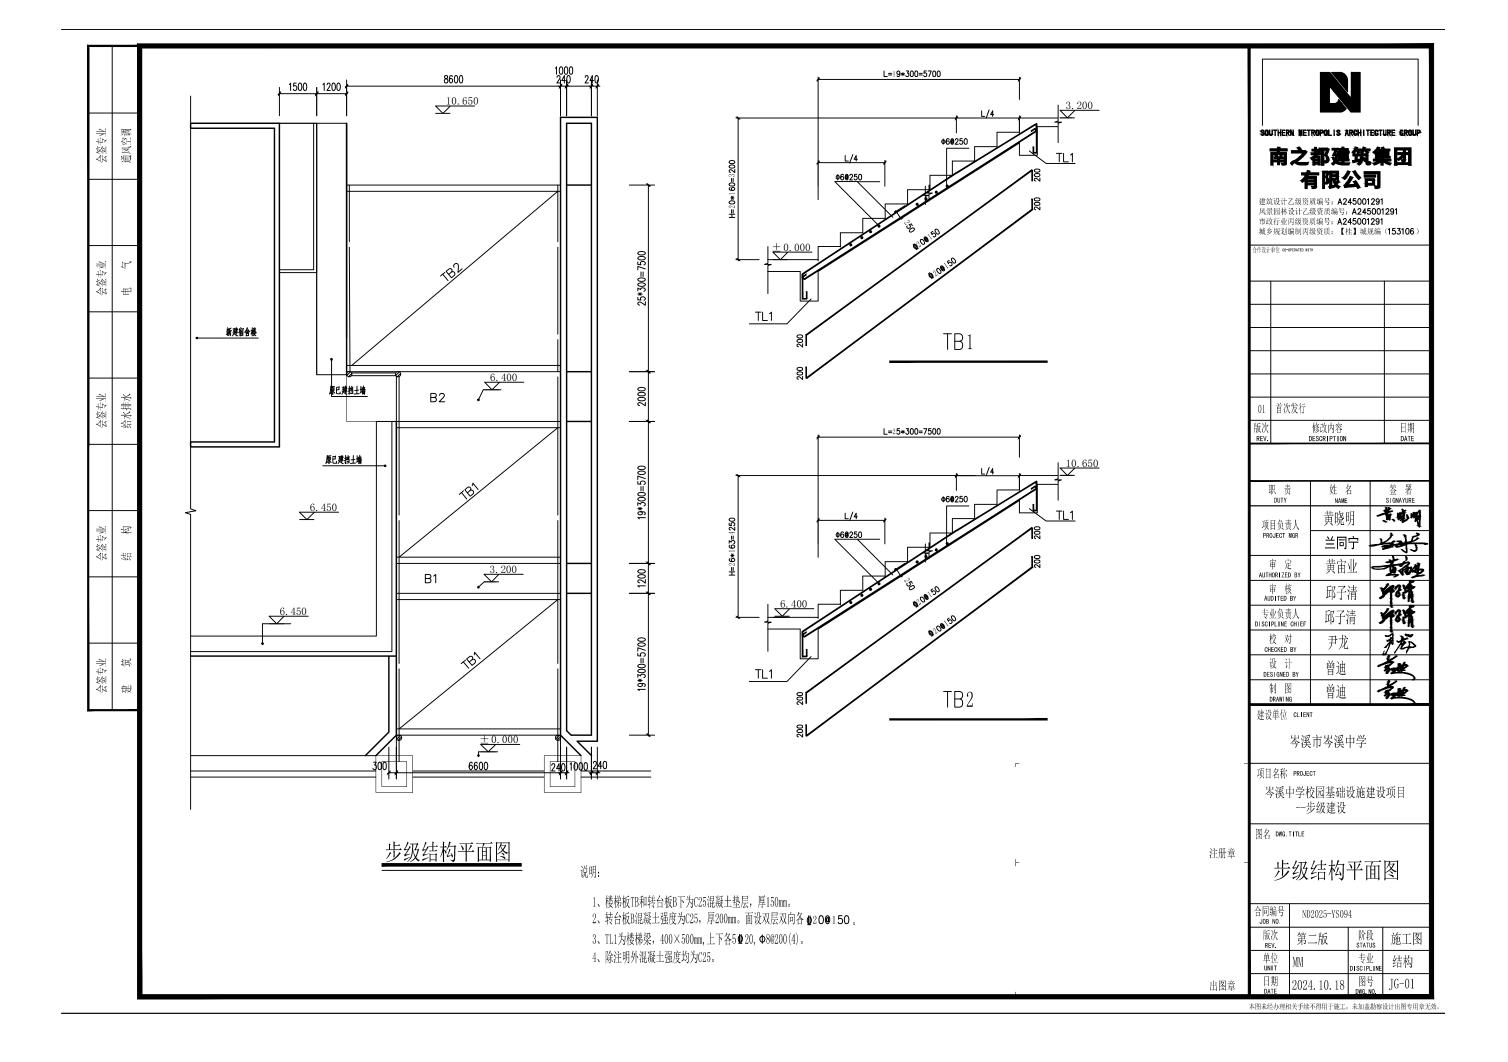

项目编号 ND2025-YS094 图 纸 目 录 南 之 都建筑集团 设计阶段 施工图 所属专业 结构 建设单位 岑溪市岑溪中学 项目名称 岑溪中学校园基础设施建设项目—校道改造 出版日期 2024.10.18 图纸编号 JG-ML-001 序号 图纸编号 图纸名称 图幅 有效性 备 注 有效 有效 JG-01 挡土墙-1截面图 A4 01 JG-02 挡土墙-2截面图 A4 02 通用标准图集由业主自备 采用通用标准图集 审 定 黄宙业 项目负责人 兰同宁 专业负责人 邱子清 | 校 审 | 尹龙 | 设 计 | 曾迪 图纸编码 * Het 称

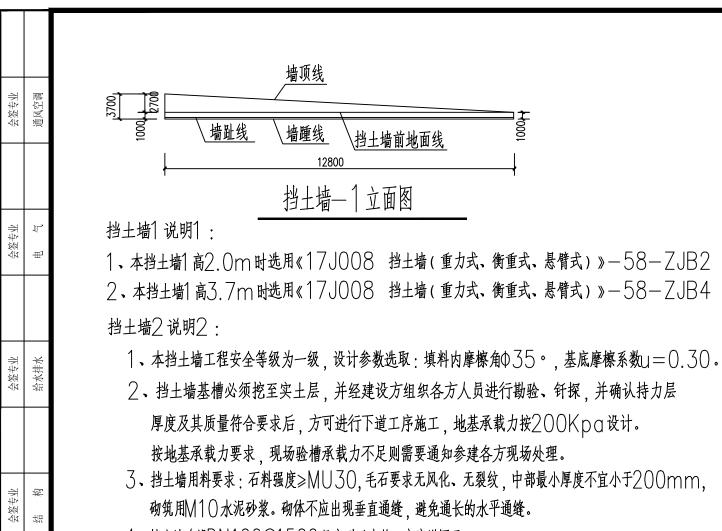

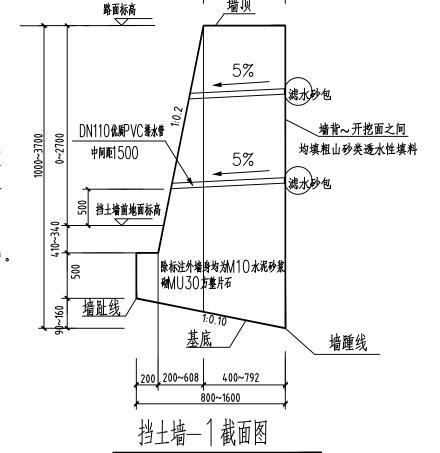

1、挡土墙—1总长度 12.80 m。

4、挡土墙身设DN100@1500品字型泄水管(高度详图示)。 5、挡土墙每隔15米设伸缩缝一道、缝宽20mm,须沿内、外、顶三边

、扫土墙母闹了一个这种组建一道,建筑之UMMM,从股内、外、坝二型边填塞涂沥青木板,塞入深度200mm。

6、挡土墙面用M1()水泥砂浆钩凸缝。

会签专业 建 筑

- 7、挡土墙顶用M10水泥砂浆抹平, 厚度为20mm.
- 8、砌筑要求: 挡土墙须按高度分段砌筑(最高每段不超过().9m)。
- 9、按国家现行建筑工程施工规范进行施工与验收。

SOUTHERN WETROPOLIS ARCHITECTUR

南之都建筑集团 有限公司

建筑设计乙级资质编号: A245001291 风景园林设计乙级资质编号: A245001291 市政行业内级资质编号: A245001291 城乡规划编制丙级资质: 【桂】城规编(153106)

01 首次发行 版次 修改内容 日期 REV. DESCRIPTION DATE

职 责 DUTY	姓名 NAME	签 署 SIGNAYURE
项目负责人	黄晓明	意响
PROJECT MGR	兰同宁	4
审 定 AUTHORIZED BY	黄宙业	黄疸
审 核 AUDITED BY	邱子清	74374
专业负责人 DISCIPLINE CHIEF	邱子清	74374
校 对 CHECKED BY	尹龙	称
设 计 DESIGNED BY	曾迪	如此
制图	曾油	1/20

建设单位 CLIENT

岑溪市岑溪中学

项目名称 PROJECT

岑溪中学校园基础设施建设项目 --校道改造

图名 DWG.TITLE

挡土墙-1截面图


合同编号 JOB NO.	ND2025-YS09	ND2025-YS094				
版次 REV	第二版	阶段 STATUS	施工图			
单位 UNIT	MM	专业 DISCIPLINE	结构			
日期 DATE	2024. 10. 18	图号 DWG. NO.	JG-01			

出图章

注册章


本图未经办理相关手续不得用于施工,未加盖勘察设计出图专用章无效



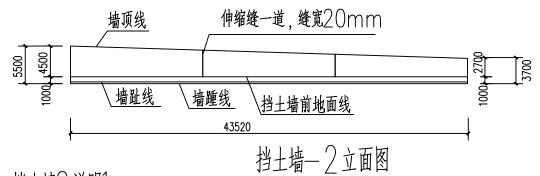

挡土墙2说明1:

- 1、本挡土墙2高3.7m时选用《17J008 挡土墙(重力式、衡重式、悬臂式)》—58—ZJB4
- 2、本挡土墙2高5.5m 时选用《17J008 挡土墙(重力式、衡重式、悬臂式)》—58—ZJB5.5 挡土墙2说明2:
 - 1、本挡土墙工程安全等级为一级,设计参数选取:填料内摩擦角Φ35。,基底摩擦系数U=0.30。
 - 2、挡土墙基槽必须挖至实土层,并经建设方组织各方人员进行勘验、钎探,并确认持力层厚度及其质量符合要求后,方可进行下道工序施工,地基承载力按200Kpg设计。按地基承载力要求,现场验槽承载力不足则需要通知参建各方现场处理。
 - 3、挡土墙用料要求:石料强度≥MU30,毛石要求无风化、无裂纹,中部最小厚度不宜小于200mm, 砌筑用M10水泥砂浆。砌体不应出现垂直通缝,避免通长的水平通缝。
 - 4、挡土墙身设DN100@1500品字型泄水管(高度详图示)。
 - 5、挡土墙每隔15米设伸缩缝一道,缝宽20mm,须沿内、外、顶三边边填塞涂沥青木板,塞入深度200mm。
 - 6、挡土墙面用M1○水泥砂浆钩凸缝。
 - 7、挡土墙项用M10水泥砂浆抹平,厚度为20mm.
 - 8、砌筑要求: 挡土墙须按高度分段砌筑(最高每段不超过().9m)。
 - 9、按国家现行建筑工程施工规范进行施工与验收。

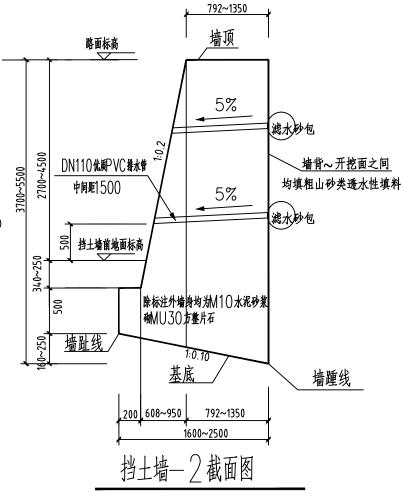

1. 挡土墙— 2.总长度 43.52 m。

2、挡土墙—2共设伸缩缝 2 道。

制 图 DRAWING 建设单位 CLIENT

01 首次发行

项目负责人 PROJECT MGR

专业负责人 DISCIPLINE CHIE

设计

岑溪市岑溪中学

南之都建筑集团 有限公司

建筑设计乙级资质编号: **A245001291**

风景园林设计乙级资质编号: A245001291 市政行业丙级资质编号: A245001291

> 修改内容 DESCRIPTIO

> > 黄晓明

兰同宁

黄宙业

邱子清

邱子清

曾迪

日期 DATE

意鸣

士衫

为3为

137

松

被

被

城乡规划编制丙级资质: 【桂】城规编(153106)

项目名称 PROJECT

岑溪中学校园基础设施建设项目 一校道改造

图名 DWG.TITLE

挡土墙-2截面图

合同编号 JOB NO.	ND2025-YS094						
版次 REV.	第二版	阶段 STATUS	施工图				
单位 UNIT	MM	专业 DISCIPLINE	结构				
日期	2024. 10. 18	图号 DWG NO	JG-02				

出图章

注册章

本图未经办理相关手续不得用于施工,未加盖勘察设计出图专用章无效。