# 陆川县古城镇陆因村

# 陆因村大坪美丽移民村项目

施工图设计



陕西省工程设计出图专用章信字腾远规划设计有限公司

| 资质证书编号: A261134839

陕西省住房和城乡建设厅监制

信宇腾远规划设计有限公司


2025.04

### 纸 目 录 冬

址:西安曲江新区雁展路1111号

建设单位 Client     陆川县生态移民发展中心     设计阶段 Stage	一信宁	塔腾远规划设计有限公司	业务号 Project No.	
Client 阿川去生心移氏及族中心 Stage 爬上的	日日	一两处观观以1个月晚公司	· —	市政
工程名称		陆川县生态移民发展中心		施工图
Project Name   恒囚利人件关脚移民利坝日 Date 2025.04		陆因村大坪美丽移民村项目	日期 Date	2025.04

莱安中华	女曲江新区雁展崎 心T7-2506 持编号: A261134		Date	2025.04
序号 S. N	图 号 Drawing No.	图纸名称 Drawing Title	图 幅 Size	备 注 Comments
01	S-01	设计说明	A3	1:100
02	S-02	项目地理位置	А3	1:100
03	S-03	平面布置图	А3	1:100
04	S-04	地面硬化做法大样	А3	1:100
05	S-05	球场铺装平面图	А3	1:100
06	S-06	挡土墙详图	А3	1:100
07	S-07	水沟、矮墙详图	А3	1:100
08	S-08	仿木栏杆详图	A3	1:100
09	S-09	标语、村石详图	А3	1:100
10	S-10	太阳灯详图	A3	1:100
11	S-11	石桌台凳详图	A3	1:100
12				
13				
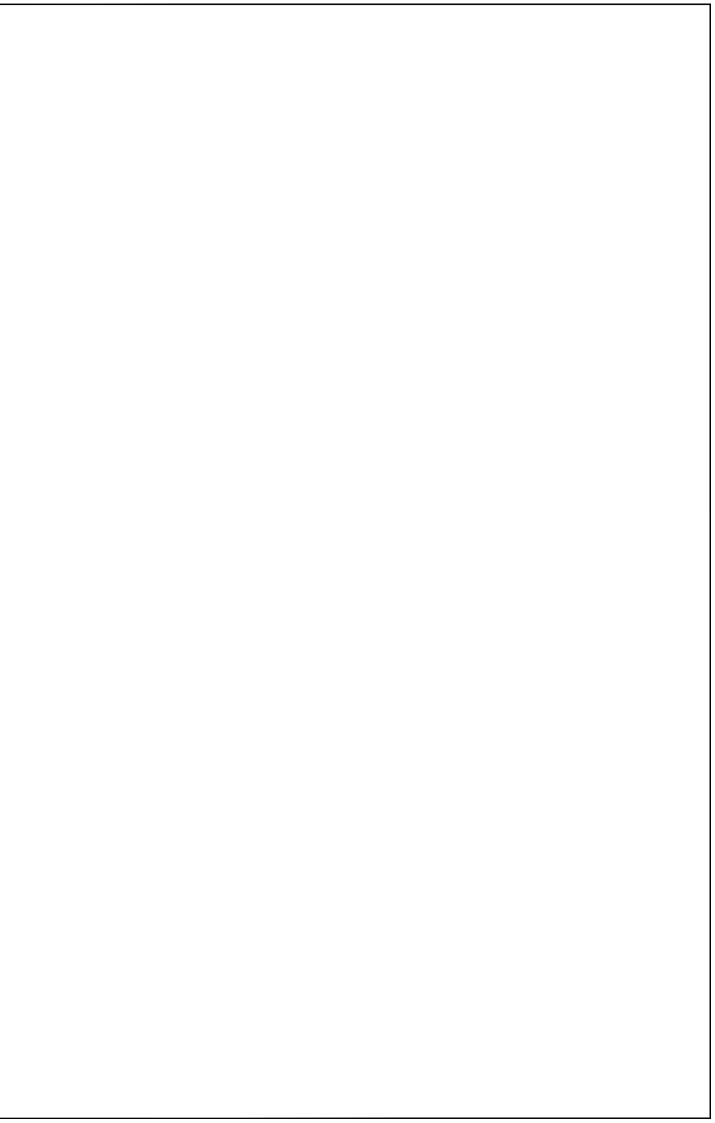

# 设计说明

### 一、工程概况

项目名称:陆因村大坪美丽移民村项目

项目建设地点·陆川县古城镇陆因村 建设单位、陆川县生态移民发展中心

项目建设性质・新建

工程规模: 场地硬化共1789m²;挡土墙81米,水沟共225米,矮墙共长58米,太阳能路灯共15盏.

建设内容:场地硬化,挡土墙,水沟,矮墙,太阳能路灯。

### 二.相关规范、规定及规程

- ·《公路路基设计规范》(JTGD30--2015)
- ·《乡村道路工程技术规范》(GB/T 51224-2017)
- •《公路工程抗震规范》(JTG BO2-2013)
- •《中华人民共和国工程建设标准强制性条文(城乡规划部分)》
- ·《城镇道路路面设计规范》(CJJ 169-2012)

### 三.主要技术标准

- 道路等级・乡村道路
- •设计速度: V=20km/h
- · 路面类型·混凝土路面
- 道路设计年限:交通量达到饱和状态时的设计年限 15年
- 混凝土路面结构的设计使用年限为: 15年
- 路幅及车道设置: 双向单车道, 采用单幅路型式:
- 车道宽度: 宽度4.5m
- ·抗震标准:按《中国地震动参数区划图》(GB18306——2015)的有关规定,路线区域地震动 反映谱特征周期为0.35s, 地震动峰值加速度0.05g, 相当于地震基本烈度6度。


### 四.路基稳定性与适宜性评价

根据本次勘察及区域地质调查资料、场地及附近无区域性构造断裂通过、亦未见新构造活动迹象。 现场工程地质条件较简单,场地地势开阔,坡体较平缓,现场调查未发现有滑坡、崩塌、泥石流、 地裂缝、地面塌陷等不良地质现象,通过地面调查及钻探揭露,未发现河道、暗沟、防空洞、暗滨、 采空区、人防洞、墓穴等其他对工程不利地下埋藏物,场地适宜道路的建设。

### 五.建议:


- 1、挖方路段边坡较低可采用放坡支护,放坡坡率应满足设计规范的规定值。 参照《公路路基设计规范》(JTG D30--2004)中表3.4.1、表3.4.2和表7.8.3-1. 放坡坡率为:杂填土 ① 放坡坡率:1:1.75~1:2.0; ② 耕土放坡坡率: 1:1.75~1:2.00;
  - (3) 粘土放坡坡率: 1:1.25~1:1.50 。
- 2、道路施工中应注意排水,边坡开挖尽量避开雨天施工,对边坡要及时做好排水措施,防止雨水冲刷产生变形破坏。
- 3、路基开挖及取土时尽量保护生态环境。
- 4、边沟完成前应设置有效的截、排水系统、防止地表水下渗对路基产生危害及影响线路稳定性。
- 5、设计施工中应注意核查是否有地下电缆等管道设施,并作好防护措施。
- 6、级配碎石压实度必须  $\ge 96\%$ ,集料压碎值不大于 30%,最佳含水量及最大平均密度等指标按试验确定。 7、软土路基液限大于 50%,塑性指数大于 26 的细粒土,不得直接作为路基填料。
- 8、路基顶面压实度应> 96%,回弹模量Eo> 30MPa。
- 9、路面抗滑性能按照《城镇道路路面设计规范》(CJJ 169-2012)的要求实施。
- 1○、实际放坡度可根据现场实地情况调整。

陆因村大坪美丽移民村项目

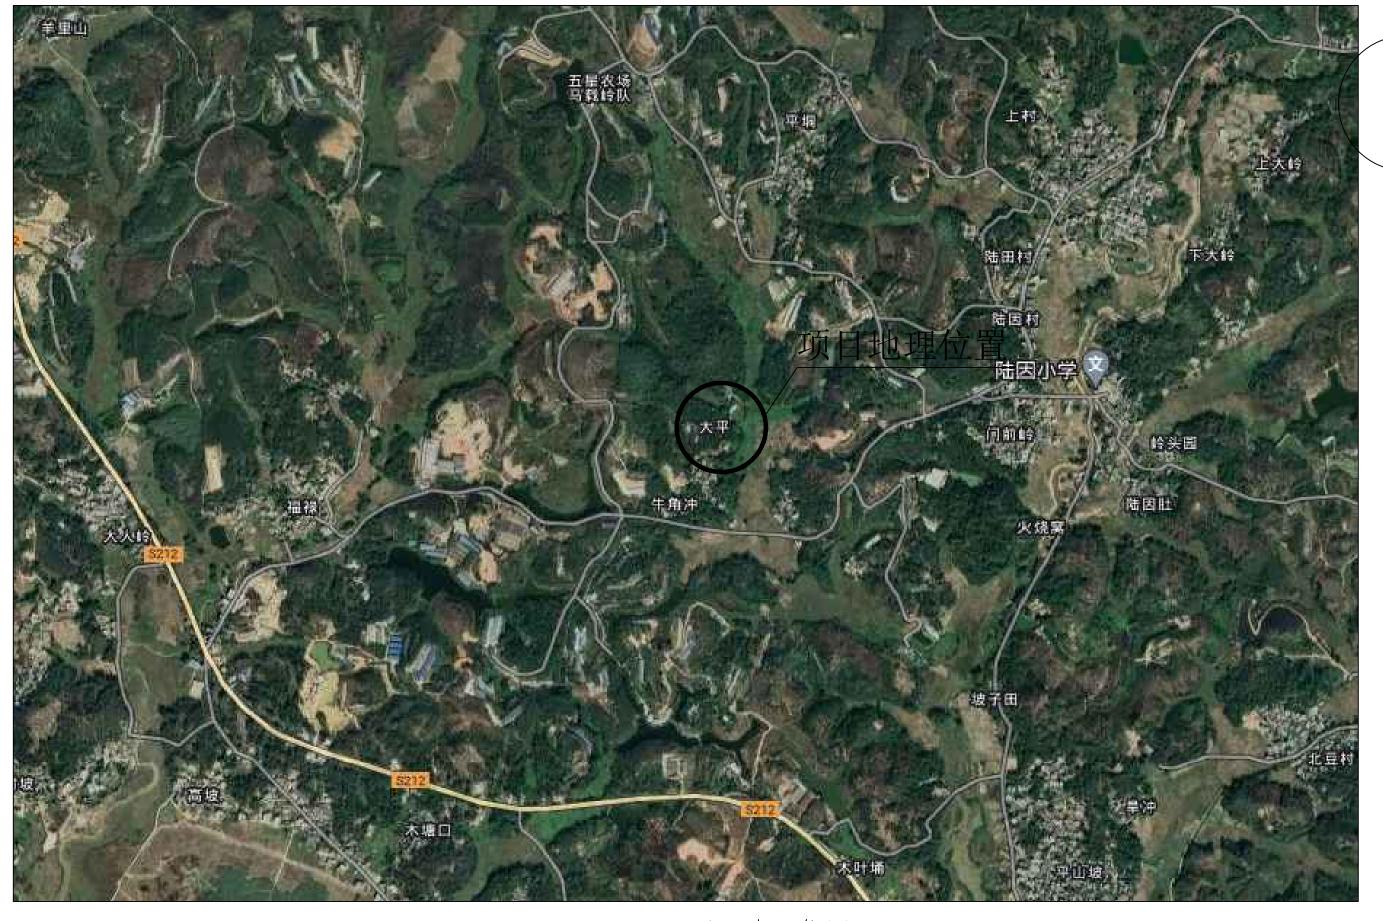

## 项目地理位置

设 计 DESIGNED BY	数码线	校 核	37.3	图 别	
专业负责 DISCIPLINE RESPONSIBLE	<b>三机</b> 轮	审 定 APPROADE	外边	版 次 CHANGED NO.	
项目负责 PROJECT DIRECTOR	***	图 号	S-02	日期	2025. 04

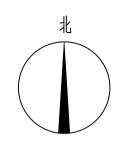



### 平面布置图

水沟 多家 地台硬化

> ■ 矮墙 ■ 太阳能灯

当土墙 回填土方

■ 村石 绿化

说明:

- 1、本图以米为单位;
- 2、地面平整共1992平方米,厚度为300mm; 废弃建筑垃圾外运3km丢弃; 3、拆除泥砖瓦房(长\*宽\*高=6.5\*4\*2.5m);

信字腾远规划设计有限公	司
-------------	---

资质证书编号: A261134839 建筑行业(建筑工程)乙級; 市政行业(道路工程、桥梁工程、给排水工程乙级) 专业乙级。

建设单位 项目名税 Project Name

陆川县生态移民发展中心 陆因村大坪美丽移民村项目

平面布置图

图名


设计	NAME OF STREET	校核	374	图 别	
专业负责 HSCRINE HSPOSINI	主机轮	审 定	***	版次	
项目负责	3/-5	图号	S-03	日期	2025. 0






地面硬化做法大样 1:50

注: 地面硬化共1789平方米(包括篮球场);

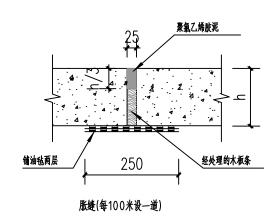

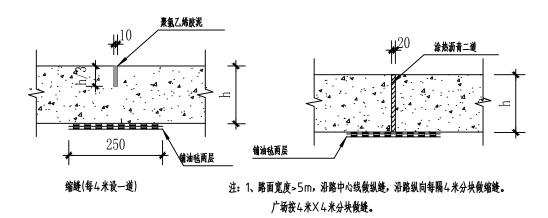

② 变形缝做法详图 1:20

### 健身器材数量表

序号	图片	名称	规格(mm)	安装方式	数量
1		双人漫步机	1900×400×1300	直埋	1
2		圆盘套筒三人转腰	1500×1500×1300	直埋	1
3		双人健骑机	1000×1200×1100	直埋	1
4		腰背按摩器	1200×700×1400	直埋	1
5	0.	肩关节训练器	1000x800x1800	直埋	1
6		儿童秋千	1200×700×2100	直埋	1
7		跑步机	1000×670×1100	地上	1
8		双柱跷跷板	2100×600×700	直埋	1
9		告示牌	1000x89x1600	直埋	1
10		双人椭圆机	900×1200×1300	地上	1


#### 说明


- 1标准横断面图尺寸以m为单位,其余大样图尺寸以mm为单位。
- 2.级配碎石压实度必须≥96%,集料压碎值不大于30%, 最佳含水量及最大平均密度等指标按试验确定。
- 3.路基项面压实度应≥90%, 回弹模量Eo≥30MPa。
- 4.连续路面混凝土板每隔100m设置一道胀缝,每隔6m设置一道缩缝,填缝材料详见大样图。
- 5.混凝土路面刻纹深度为0.5~0.7mm。
- 6.基层材料及施工必须满足《公路路面基层施工技术规范》(JTJ034-2018)的要求。
- 7.路面施工需按照《公路水泥混凝土路面施工技术规范》(JTGF30-2018)的要求实施。
- 8.实际放坡度可根据现场实地情况调整。
- 9.路基填料应符合下列规定: 1、干路、支路路基填方材料强度(CBR)为5%及最大粒径100mm;
- 2 路堤填料严禁使用含草皮、生活垃圾、树根、腐殖质的土; 泥炭、淤泥、冻土、强膨胀土、有机质土及易溶盐超过允许含量的土, 不得直接用于路基填料; 液限大于50%、塑性指数大于26的细粒土, 不得直接用于路基填料。易溶性岩石、膨胀性岩石、崩解性岩石和盐化岩石等不得用于路堤填筑。

建筑行业( 市政行业(	号: A26113 (建筑工程) (道路工程、	乙级;	给排水工程乙级
专业乙级。			

	建设单位	陆川县生态移民发展中心
乙级)	项目名称 Project Name	陆因村大坪美丽移民村项目


设 计 DESIGNED BY	直地改	校 核	3/4	图 别	
F业负责 DISCIPLINE RESPONSIBLE	之机转	审 EPRONE	神经	版 次 CHANGED NO.	
页目负责 mject director	*	图 号	S-04	日 NTE 期	2025. 04

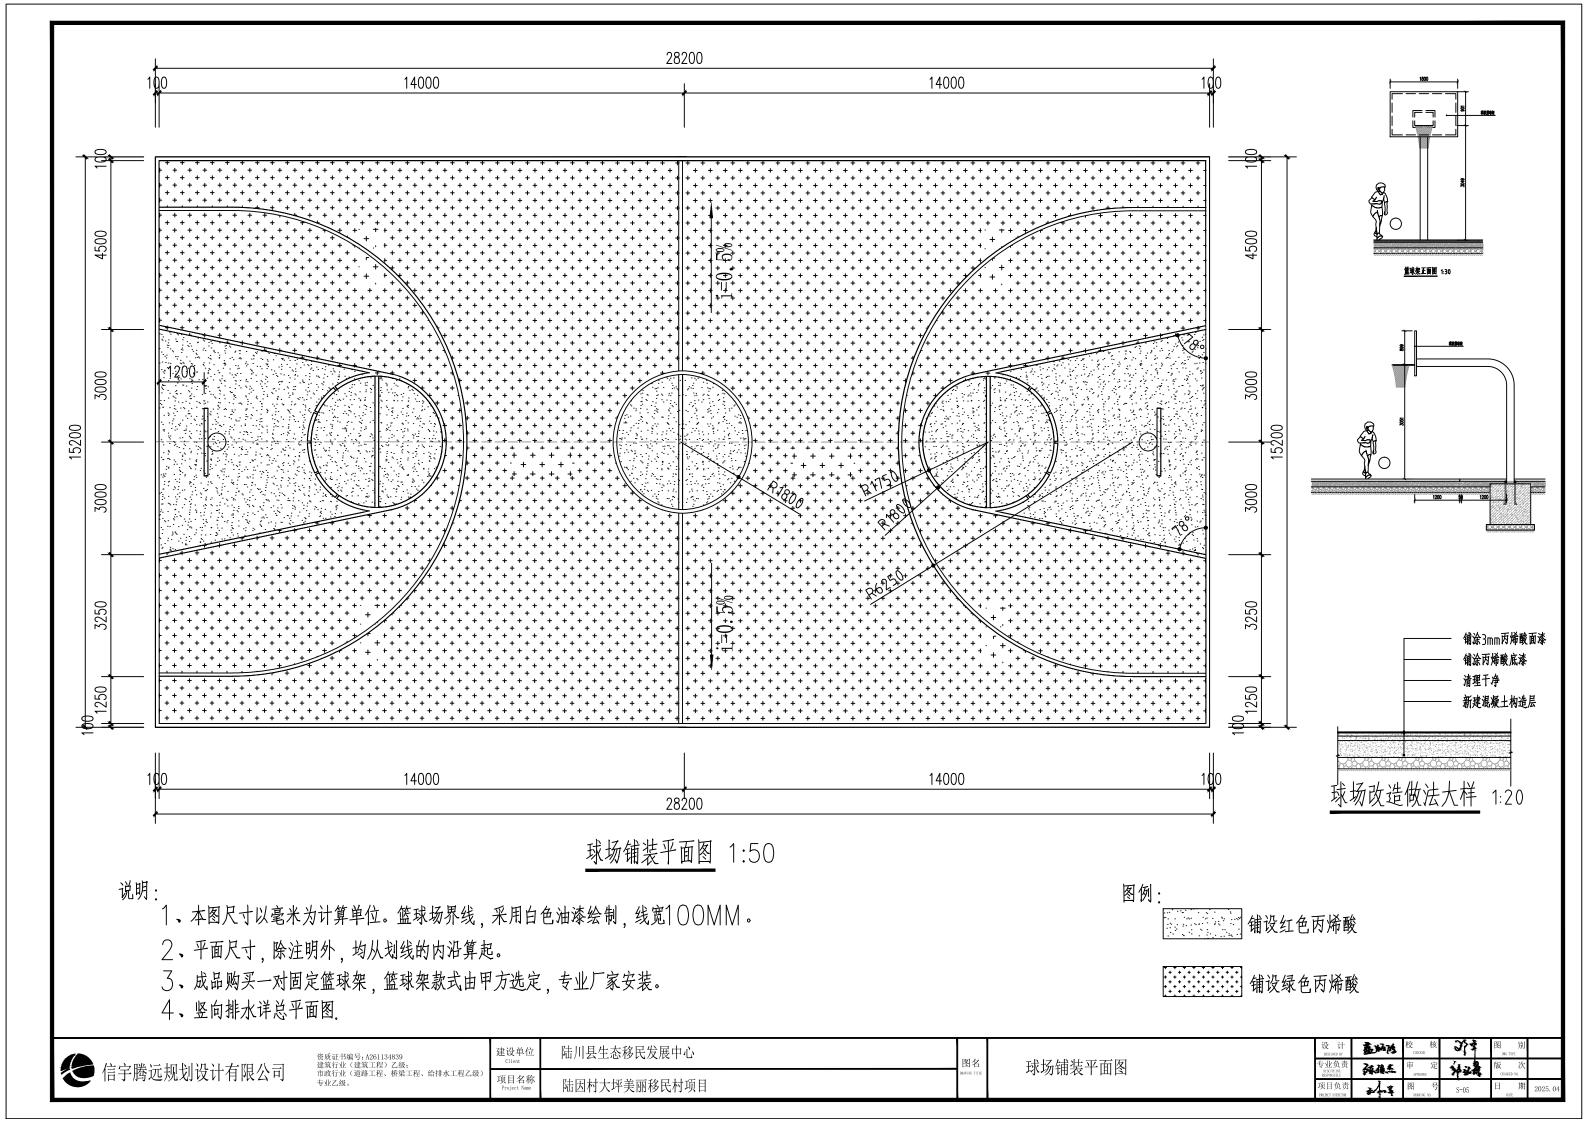

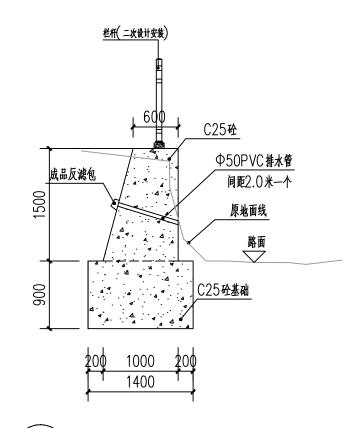


<u> 挡土墙1剖面图</u> 1:30


注: 1、挡土墙1总长21米;

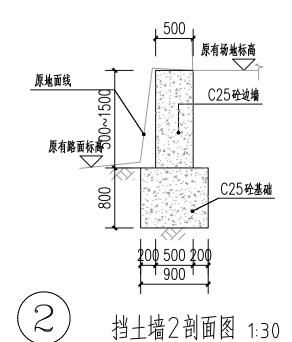

注: 1、挡土墙2长12米;

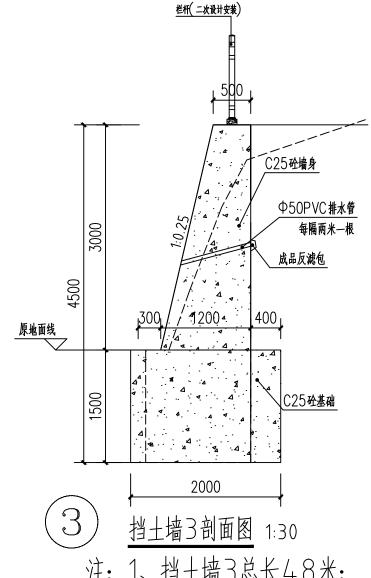

1、挡土墙3总长48米;

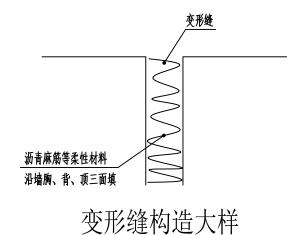

### 说明:

- 1. 本挡土墙用C25混凝土墙身和基础。
- 2. 采用天然地基,在保证开挖的基底面上土质为实土,地基承载力特征值暂按fak=180KPa,埋 深如图所示。地基开挖后需要用轻型触探验收地基承载力。
- 4. 墙背填料应尽量选用砾石或砂土, 当选用粘性土作填料时, 宜掺入适量砂砾或碎石。不得选用膨胀 土、淤泥积土、耕填土作填料。
- 5. 挡土墙每隔约10m 应设置一道变形缝,变形缝宽度为20~30mm。缝内沿墙的内外、顶三边 填塞沥青麻筋或涂沥青木板,塞入深度不宜小于200mm。
- 6. 挡土墙泄水孔孔径100mm, 间距2~3m, 按梅花形布置。泄水孔向外坡度为5%, 最低一排泄 水孔应高出地面不小于200mm。泄水孔应保持直通无阻。
- 7. 挡土墙按每15m设伸一道缩缝(到底)缝宽为20mm。缝内沿墙的内、外、顶三边填塞沥青麻筋 塞入深度不小于200mm。转角处设沉降缝绛宽大于30mm,缝内填沥青麻丝油膏嵌缝。

资质证书编号: A261134839 建筑行业(建筑工程) 乙级: 市政行业(道路工程、桥梁工程、给排水工程乙级) 专业乙级。


项目名称


建设单位 陆川县生态移民发展中心

陆因村大坪美丽移民村项目


挡土墙详图

设 计 DESIGNED BY	数码线	校核	37.3	图 别	
专业负责 DISCIPLINE RESPONSIBLE	<b>三机</b> 轮	审 EPRONE	神经	版 次 CHANGED NO.	
项目负责 PROJECT DIRECTOR	*4*	图 号	S-06	日期	2025. 04

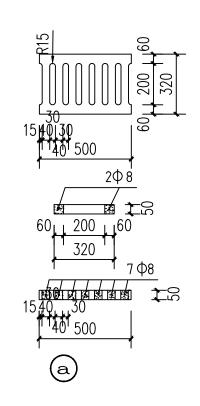


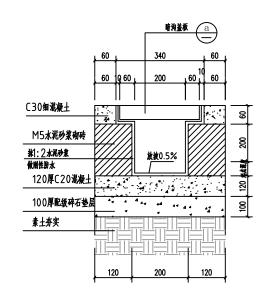


水沟1详图 1:50 注: 水沟1 共1 25米。

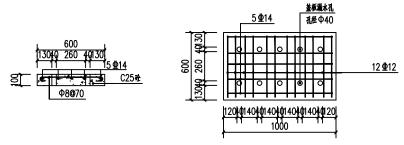


水沟盖板详图

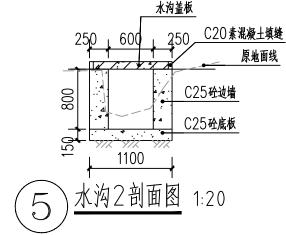

注: 水沟长100m.

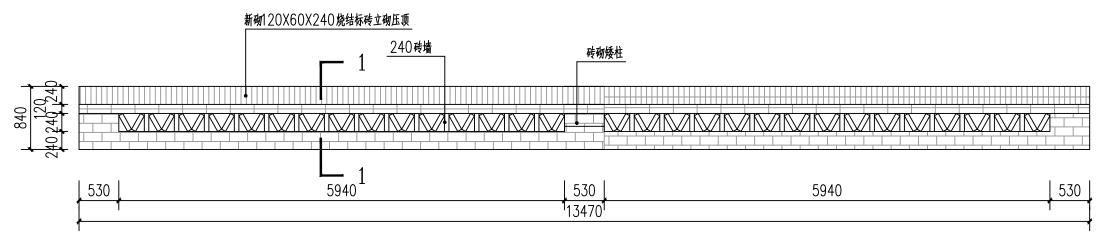

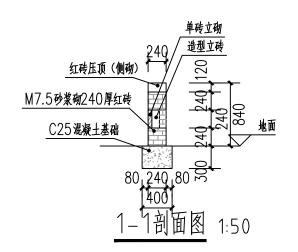

矮墙立面图 1:50

注:矮墙共长58米。


	建筑工程)	乙级;	给排水工程乙级
专业乙级。			


	建设单位	陆川县生态和
级)	项目名称	7+171+1-15

位位	陆川县生态移民发展中心
名称 Name	陆因村大坪美丽移民村项目


水沟、	矮墙详图

设 计 DESIGNED BY	数码线	校 核	373	图 别	
专业负责 DISCIPLINE RESPONSIBLE	<b>三教授</b>	审 定	外山南	版 次	
项目负责	*A-\$	图号	S-07	日期	2025. 04

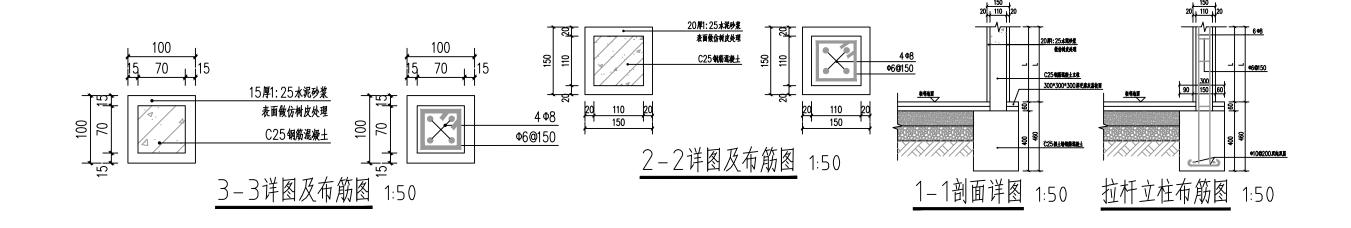

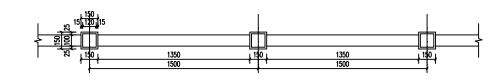

### 仿木栏杆标准段平面图 1:50

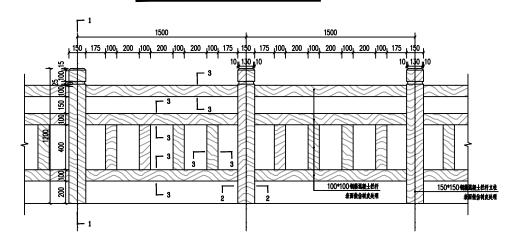

仿木栏杆标准段立面图 1:30


注: 仿木栏杆与挡土墙同长,共81米。


	編号: A26113 (建筑工程)	
市政行业	(道路工程、	给排水工程乙级
专业乙级。		

	建立
给排水工程乙级)	项

仿木栏杆详图

设 计 DESIGNED BY	数码线	校 核	37.3	图 别	
专业负责 DISCIPLINE RESPONSIBLE	<b>三机</b> 轮	审 定 APPROADE	神经	版 次 CHANGED NO.	
项目负责 PROJECT DIRECTOR	***	图 号	S=08	日期	2025. 04

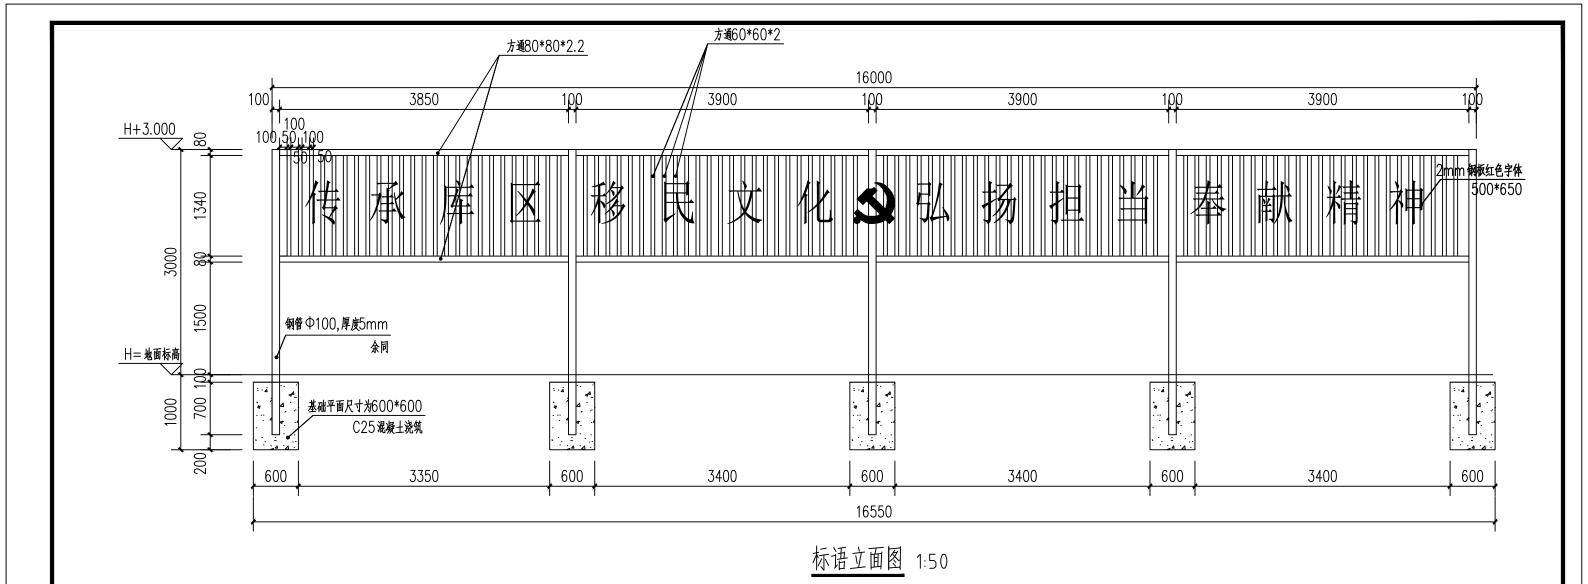

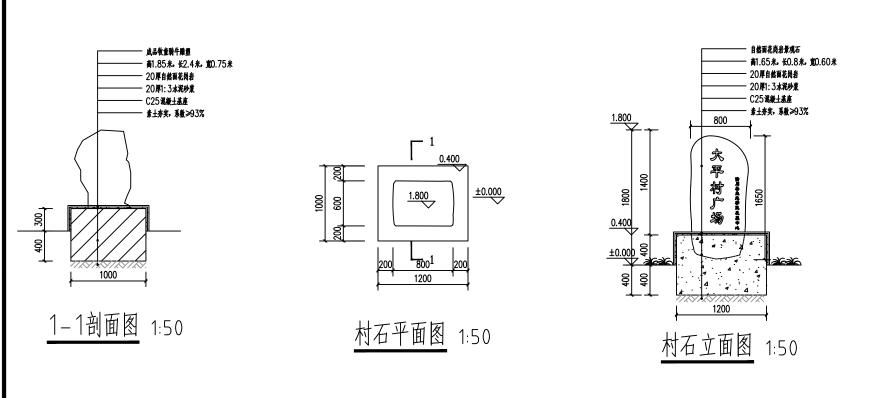

#### 钢结构说明:

- (1) 拼接焊缝与剖口全溶透焊缝为二级焊缝,其余角焊缝均为三级焊缝,具体为:不需要疲劳验算的构件中,凡要求与母材等强的对接焊缝宜焊透,其质量等级不应低于二级;部分焊透的对接焊缝、采用角焊缝或部分焊透的对接与角接组合焊缝的T型结构,以及搭接连接角焊缝,其质量等级不应低于三级。
- (2) 钢管支管与主管杆件的连接采用剖口焊,焊缝质量等级为二级,确保焊接强度与杆件等强;构造要求应满足《钢结构焊接规范》 GB50661相关要求。焊缝厚度根据焊件最小厚度参见下表选用:

#### 表3.1

焊件最小厚度t (mm)	t<7	8 <t<10< th=""><th>11<t<13< th=""><th>14&lt;†&lt;16</th></t<13<></th></t<10<>	11 <t<13< th=""><th>14&lt;†&lt;16</th></t<13<>	14<†<16
焊缝厚度hf(mm)	t	8	10	12

(3)钢梁、钢柱构件出厂安装前,钢结构表面应涂防锈底漆和中间漆,待现场吊装完毕后,经检查补漆,最后涂装二道面漆。涂层与钢铁基层的附着力不低于5MPa。主要结构按下表进行涂装,面漆颜色由建筑确定。檩条采用热浸镀锌,镀锌量为 $275g/m^2$ 

表3.2

层别 油漆名称 道数			,	
	层别	油漆名称	道数	总厚度μm
	底漆	环氧富锌底漆	2	2×40
	中漆	环氧云铁中间漆	1	70
	面漆	面层聚氨酯	3	100

<b>2</b>	信宇腾远规划设计有限公司
	信于腾远规划设计有限公司


资质证书编号: A261134839 建筑行业(建筑工程)乙级: 市政行业(道路工程、桥梁工程、给排水工程乙级) 专业乙级。


建设单位 Client 项目名称

股单位 陆川县生态移民发展中心 目名称 陆因村大坪美丽移民村项目

标语、村石详图


设 计 DESIGNED BY	数地位	校核	37.3	图 别	
专业负责 DISCIPLINE RESPONSIBLE	<b>三人</b>	审 定	外山森	版 次 CHANGED NO.	
项目负责 PROJECT DIRECTOR	*	图 号	S-09	日 MTE 期	2025. 04

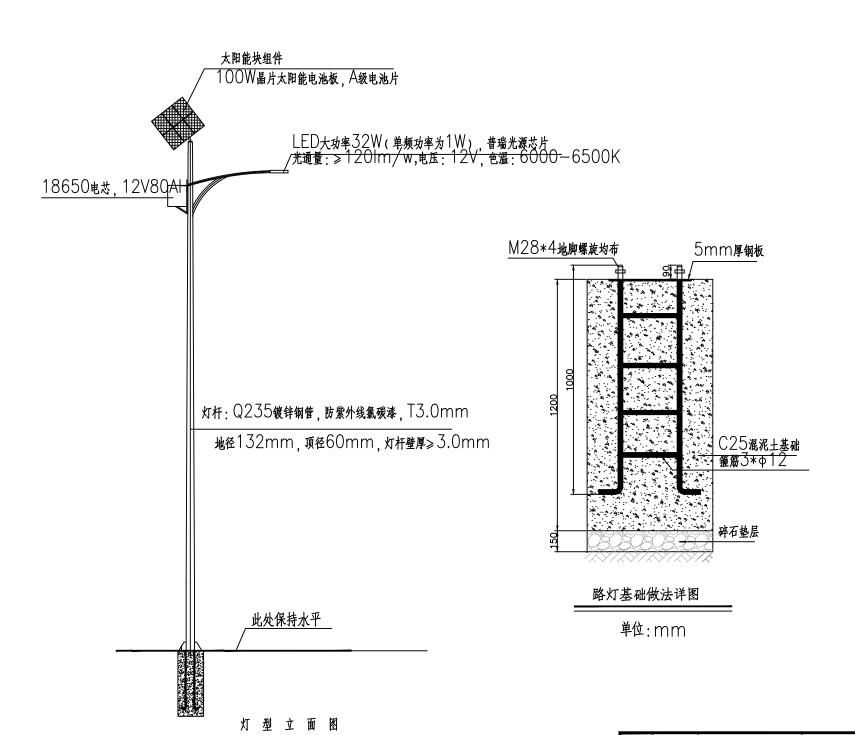

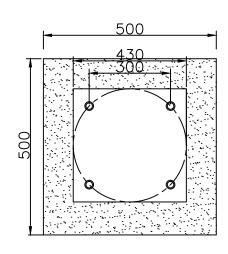

路灯基础平面图

単位:mm

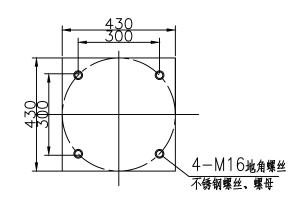

序号	符号	材料名称	型号及规格	单位	数量	备 注
1	$\otimes$	太阳能略灯	析: H=6m 析壁厚: 3mm 口径: D=132mm 灯杆热镀锌, 外表面喷紫外线氟碳漆	套	15	光源: 12V32W LED 使用寿命: 不小于5万小时 锂电池: 12V8OAH 连续供电时间: 6一7天 使用寿命: 5年以上
2		路灯基础	C25混凝土基础	座	15	
3		塑料铜芯线	BV-2.5mm2	*		

<b>全</b> 信字腾	远规划设计有限公司
--------------	-----------

建筑行业	编号: A26113 (建筑工程) (道路工程、	乙级;	给排水工程乙纪
专业乙级		/ ////////////////////////////////////	知肝水上柱乙s


	廷
给排水工程乙级)	Ŋ


単位: mm

)	建设单位	陆川县生态移民发展中心			
	项目名称 Project Name	陆因村大坪美丽移民村项目			

太阳灯详图

设 计 DESIGNED BY	直地改	校 核	37.3	图 别	
专业负责 DISCIPLINE RESPONSIBLE	<b>三人</b>	审 定	外山森	版 次 CHANGED NO.	
项目负责	3/1×	图 号	S-10	日期	2025. 04

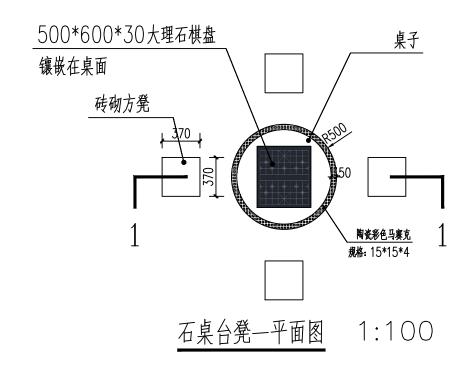

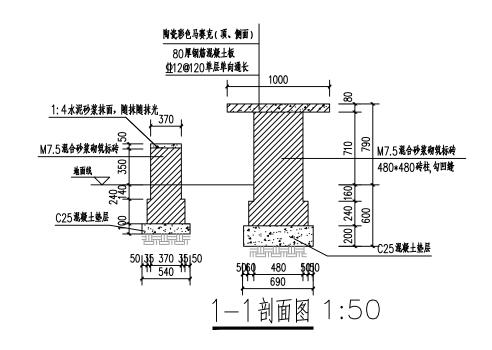

说明: 1、本图单位除标高以米计外,其余均为毫米; 2、石桌台凳总共2套;

资质证书编号: A261134839 建筑行业(建筑工程)乙级; 市政行业(建筑工程、桥梁工程、给排水工程乙级) 专业乙级。

建设单位 Client 动排水工程乙级) 项目名称 Project Name

 建设单位
 陆川县生态移民发展中心

 项目名称 Project Name
 陆因村大坪美丽移民村项目

石桌台凳详图