## 兴安红军长征湘江战役文化保护传承中心

桂林市湘江战役步行体验道路建设项目(兴安段)子项目

## 施工图设计



勘察设计出图专用音

宙杏机构专用音

广西华赞华工程设计院有限公司微信公众号

国家注册建筑师执业管

国家注册结构师执业音

电子邮箱: 1917282277@qq.com

院长	陈爱明	<b>萨·爱姆</b>
院技术负责人	陈雪亚	<b>对容</b>
项目负责人	徐喆	徐諾
总 建 筑 师	徐喆	徐諾
总 工 程 师	苏福琤	<b>Harry</b>

建 筑 专业负责人	徐喆	徐喆
结 构 专业负责人	苏福琤	Kang .
给排水专业负责人	王艳	圣艳
电 气 专业负责人	王泉泉	16年
暖 通 专业负责人	李 婷	极

#### 广西华赞华工程设计院有限公司

工程设计建筑行业(建筑工程)乙级 风景园林工程设计专项乙级

专业会签 Discipline Confirmation

建筑		电 气	168
Architecture		Electricity	A de de
结 构	X not	暖通	龙
Structure	- M-0.]	Hvac	34
给排水	<b>Σ</b> ξ.	概预算	
Water		Rudget	

注册执业章: Seal of certified designer

出图章: Seal of drawing issue

注: 1. 本图须加盖出图签章方为有效。
2. 本图须办理相关手续方可用于施工。

2. 不因次分生而入	1-天/1:1/11 1 /心工	
审 定 人 Approver	陈爱明	萨.爱科
项目负责人 Peoject Director	徐喆	徐諾
专业负责人 Discipline Head	徐喆	徐諾
审 核 人 Verifier	徐喆	徐諾
校 对 人 Proofreader	伍 翠 云	便転
设 计 人 Designer	孙 蓉	孙嘉

建设单位: Client

兴安红军长征湘江战役文化保护传承中心(兴安红军长征突破湘江烈士纪念碑园管理处)

项目名称: Project Name

桂林市湘江战役步行体验道路建设项目 (兴安段)子项目

图名: Drawing Title

桂林市湘江战役步行体验道路建设项目

项目编号 Project No.		专 业 SpecⅠ	建筑
图 幅 Mapsheet	A3	设计阶段 Desion Stage	施工图
出图日期 Date	2025. 09	图 号 Drawing No.	建施-00

	<u>冬</u>	] 纸 目 录 1				图 纸 [	3 录 2			675
序号	图号	图 纸 名 称	图幅	替换图纸	序号图号	图 纸 名 和	R	图幅	替 换 图 纸	
01	建施-01	图纸目录	A3		33					· · · · · · · · · · · · · · · · · · ·
02	建施-02	设计说明	А3		34					广西华赞华工程设计院有限公司
03	建施-03	道路1整修平面图	А3		35					Guangxi Huazanhua Engineering Design Institute Co.Ltd
04	建施-04	道路1 排水沟及水井大样图	A3		36					工程设计建筑行业(建筑工程)乙级 风 景 园 林 工程 设计 专 项 乙级
05	建施-05	道路1路面分段结构图	А3		37					专业会签 Discipline Confirmation
06	建施-06	道路1 圆管涵设计图	А3		38					建筑 电气 National Belief Telectricity National
07	建施-07	道路2整修平面图	А3		39					结构 聚通 Wash
08	建施-08	道路3整修平面图	А3		40					给排水 Water <b>全美</b> 概预算 Budget
09					41					注册执业章: Seal of certified designer
10					42					
11					43					
12					44					
13					45					出图章: Seal of drawing issue
14					46					
15					47					
16					48					
17					49					注:1. 本图须加盖出图签章方为有效。
18					50					2. 本图须办理相关手续方可用于施工。
19					51					Approver P小 友 切
20					52					Peoject Director 1水 中
21					53					专业负责人 Discipline Head     徐     喆     徐誌       审核人 Verifier     徐     喆     徐
22					54					校对人 伍翌二 40%
23					55					□ 设计人   孙 荥   弘
24					56					建设单位: Client
25					57					· 兴安红军长征湘江战役文化保护传承中心 (兴安红军长征突破湘江烈士纪念碑园管理处)
26					58					项目名称: Project Name 桂林市湘江战役步行体验道路建设项目
27					59					(兴安段)子项目
28					60					- 图名: Drawing Title
29					61					图纸目录
30					62					- 丁目編号 专业 建筑 Project No. Speci 建筑
31					63					图幅 42 设计阶段 始于图
32					64					Mapsheet

## 设计说明

#### 1. 项目简介

本项目为桂林市湘江战役步行体验道路建设项目(兴安段)子项目,建设单位为 兴安红军长征湘江战役文化保护传承中心(兴安红军长征突破湘江烈士纪念碑园 管理处)。

- 2. 设计依据及采用的规范、规定。
- 1) 工程设计委托书;
- 2) 《市政工程设计文件编制深度规定》(2013);
- 3) 《城市道路工程设计规范》CJJ37-2012(2016版);
- 4) 《城市道路交叉口规划设计规范》GB50647-2011;
- 5) 《城市道路交叉口设计规程》CII 152-2010:
- 6) 《无障碍设计规范》GB 50763-2012;
- 7) 《城市道路路线设计规范》CJJ 193-2012;
- 8) 《城镇道路路面设计规范》CJJ 169-2012;
- 9) 《城市道路路基设计规范》CJJ 194-2013;
- 3. 项目范围及内容

设计范围: 兴安县界首镇两条湘江战役步行体验道路修缮。

项目设计内容:包括道路工程。

- 4. 采用的工程验收标准
- 1) 《城镇道路工程施工与质量验收规范》(CJJ 1-2008)
- 5. 工程概况
- 1) 现状评价

道路现状位于兴安县界首镇上,路面面层为沥青路面,但大部分路面已经破损,路面坑坑洼洼,部分路为村道土路。

2) 沿线管线

根据现场踏勘调查,一条路现状没有排水设计,此道路设计雨水直接自然排水至道路外侧。一条路有排水设计,但是排水设施不完善,此道路设计两边新增排水沟。

#### 6. 工程设计

1) 平面设计

本工程为在原有道路轮廓下修建,无新做平面设计。

2) 纵断面设计

本工程为现有拆除现有破损新增沥青硬化道路或者混凝土硬化道路,道路路面设计标高按照现状混凝土路面标高结构厚度进行控制。

3) 路拱

路拱曲线采用直线线形。

路拱坡度依据《城市道路工程设计规范》(CJJ37-2012)确定,因道路所在区域降雨频繁,强度较高,雨量大,车行道拱坡度采用1%,以利于路面排水。

4) 路基工程

利用原有路基。

5) 施工围挡

项目所在地为界首镇主街上,临街商铺及其他主要位置需增加施工围挡,材料使用蓝色彩钢瓦

#### 7. 涵洞设计说明

本项目新建成品钢筋混凝土圆涵管,如现场有部分路段不能满足设计 条件,可现场调整,并会同施工、监理等单位做好相关签证。

- 1)圆涵管设计要点: 涵顶填土对涵洞的竖向压力按土柱重力计算, 车辆荷载以车轮着地面积的边缘向下按30°分布。
- 2)涵管洞身一般采用泥胶防水层,防水层及排水设备施工尺寸,质量应符合设计图纸及有关技术规范要求。
- 8. 环境保护
- 1) 工程环境影响简述

在施工期间,本工程的环境影响主要集中在施工噪声、扬尘和污水废水对局部环境的短暂影响。

在运营期间,主要是汽车噪声、汽车废气排放。

2) 工程建设期间应采取的环境保护措施

为了保护城市美丽、清洁的环境,工程建设时必须采取有效的措施把工程施工造成的对大气、水源的污染及机械产生的噪音、振动对周边环境影响减少至最低限度,以保证人民群众的身心健康,因此施工机械应用有除尘、消声、减振装置设备。汽车运输过程中应注意采取防撒落装置,并注意清洗车辆,防止工地的泥土进入现有道路上,污染环境,影响市容。施工期间还要注意加强员工生活区卫生管理工作。

3) 工程营运期间应采取的环境保护措施

对于汽车产生噪声的影响应禁止汽车鸣喇叭,同时应禁止废气排放不符合标准的汽车上路。

- 一般来说,运营期环境影响是持续和长期的,只有加强对环境监控和管理,确保环保设施与主体工程正常运转,才能最大限度地减缓各种不良的环境影响。
- 9. 其他注意事项

本项目在工程施工期间应注意以下问题:

- 1) 本工程涉及的工程,施工时应注意做好衔接。
- 2) 本工程因业主为能提供现有道路勘察资料,本图纸定位及相关尺寸仅供参考,具体以现场实际施工为准。
- 3) 本图纸未经审图,不得施工。
- 4) 施工前应复核现状道路标高,注意与现状的衔接。
- 5) 施工时注意对地下管线、建筑基础的保护。
- 6) 施工期间做好安全防护,全路段做移动式护栏。
- 7) 施工期间做好交通管理设施,如施工标识、限速标识、照明设施、施工警告灯和导向标等。



#### 广西华赞华工程设计院有限公司

工程设计建筑行业(建筑工程)乙级 风景园林工程设计专项乙级

专业会签 Discipline Confirmation

建 筑 Architecture		电气 Electricity	が
结 构 Structure	Typo y	暖 通 Hvac	挺
给排水 Water	圣	概预算 Budget	

注册执业章: Seal of certified designer

出图章: Seal of drawing issue

注: 1. 本图须加盖出图签章方为有效。

2. 本图须办理相关手续方可用于施工。 审定人 跨,食料 陈爱明 Approver 项目负责人 徐諾 喆 Peoject Director 专业负责人 徐諾 喆 Discipline Head 审 核 人 徐諾 喆 Verifier 校 对 人 他 伍翠云 Proofreader 设计人 蓉

建设单位: Client

兴安红军长征湘江战役文化保护传承中心 (兴安红军长征突破湘江烈士纪念碑园管理处)


项目名称: Project Name

桂林市湘江战役步行体验道路建设项目 (兴安段)子项目

图名: Drawing Title

设计说明

项目编号 Project No.		专 业 SpecI	建筑
图 幅 Mapsheet	A3	设计阶段 Desion Stage	施工图
出图日期 Date	2025. 09	图 号 Drawing No.	建施-02

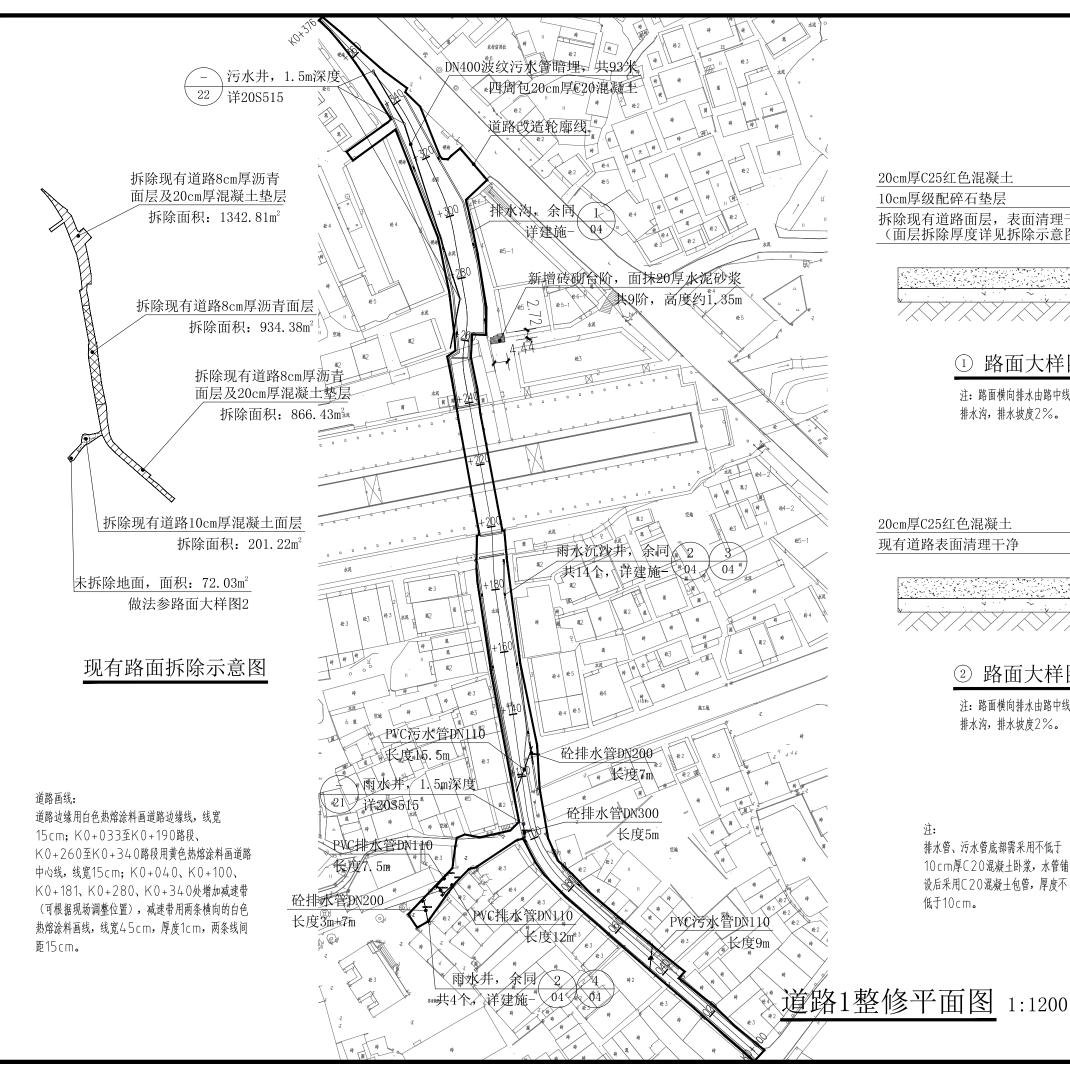



拆除现有道路面层,表面清理干净 (面层拆除厚度详见拆除示意图)



#### ① 路面大样图1 1:20

注:路面横向排水由路中线排往两边 排水沟,排水坡度2%。


现有道路表面清理干净



### ② 路面大样图2 1:20

注:路面横向排水由路中线排往两边 排水沟,排水坡度2%。

排水管、污水管底部需采用不低于 10cm厚C20混凝土卧浆,水管铺 设后采用C20混凝土包管,厚度不

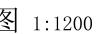



#### 广西华赞华工程设计院有限公司

工程设计建筑行业(建筑工程)乙级  $_{
m A245015945}$  风  $_{
m B}$  园 林 工程 设计 专 项 乙级  $_{
m A245015945}$  号

专业会签 Discipline Confirmation

建筑		电 气	100
Architecture		Electricity	A hear
结 构	Water Street	暖通	₹ø.
Structure	20 mg 1	Hvac	*\$05
给排水	<b>フ</b> 猛	概预算	
Water	1. <u>1. 1. 1. 1. 1. 1. 1. 1. 1. 1. 1. 1. 1. 1</u>	Rudget	

注册执业章: Seal of certified designer

出图章: Seal of drawing issue

注: 1. 本图须加盖出图签章方为有效。

2 木图须办理相关毛统方可用于施工

2. 平国次外连恒人	丁铁刀 引用 1 爬工	0
审 定 人 Approver	陈爱明	货/爱科
项目负责人 Peoject Director	徐喆	徐諾
专业负责人 Discipline Head	徐喆	徐諾
审 核 人 Verifier	徐喆	徐諾
校 对 人 Proofreader	伍 翠 云	但就
设 计 人 Designer	孙 蓉	孙序

建设单位: Client

兴安红军长征湘江战役文化保护传承中心 (兴安红军长征突破湘江烈士纪念碑园管理处)


项目名称: Project Name

桂林市湘江战役步行体验道路建设项目 (兴安段)子项目


图名: Drawing Title

道路1整修平面图


项目编号 Project No.		专 业 SpecI	建筑
图 幅 Mapsheet	A3	设计阶段 Desion Stage	施工图
出图日期 Date	2025. 09	图 号 Drawing No.	建施-03

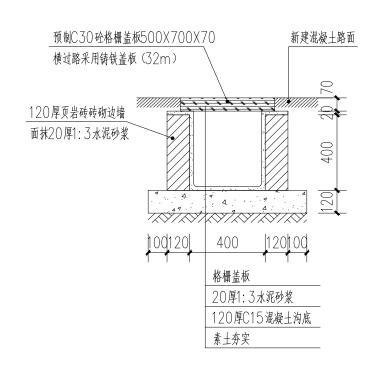


## 排水沟大样 1:20

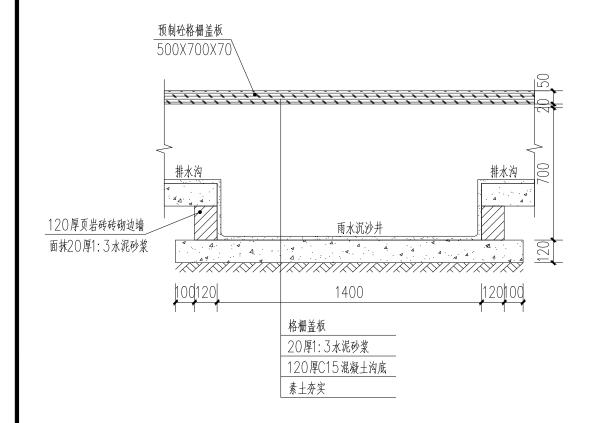

雨水沉沙井纵断大样 1:20

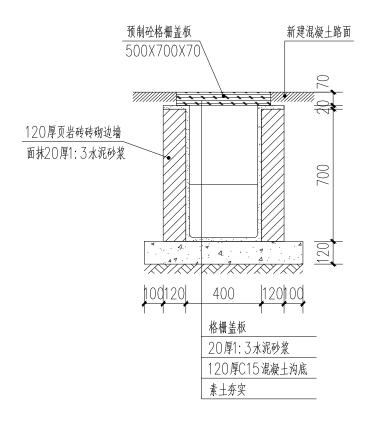

## 雨水沉沙井、雨水井横断大样 1:20

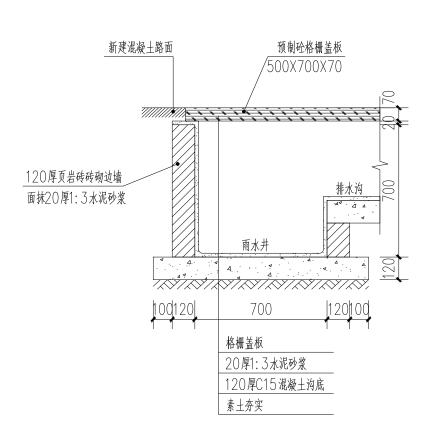

雨水井纵断大样 1:20



#### 广西华赞华工程设计院有限公司

工程设计建筑行业(建筑工程)乙级  $_{
m A245015945}$  风  $_{
m B}$  园 林 工程 设计 专 项 乙级  $_{
m A245015945}$  号

专业会签 Discipline Confirmation

建筑		电 气	122
Architecture		Electricity	A de ac
结 构	H with	暖通	龙
Structure	>20 as 1	Hvac	305
给排水	<b>つ</b> 猛	概预算	,
Water	<b>1</b>	Budget	

注册执业章: Seal of certified designer

出图章: Seal of drawing issue

注: 1. 本图须加盖出图签章方为有效。 2. 本图须办理相关手续方可用于施工。

审 定 人 货,食料 陈爱明 Approver 项目负责人 徐 喆

徐諾 Peoject Director 专业负责人 徐諾 喆 Discipline Head 审 核 人 喆 Verifier 校 对 人 伍 翠 云 Proofreader 设计人 蓉

建设单位: Client

Designer

兴安红军长征湘江战役文化保护传承中心 (兴安红军长征突破湘江烈士纪念碑园管理处)


项目名称: Project Name


桂林市湘江战役步行体验道路建设项目 (兴安段)子项目

图名: Drawing Title

道路1排水沟及水井大样图

项目编号 Project No.		专 业 SpecI	建筑
图 幅 Mapsheet	A3	设计阶段 Desion Stage	施工图
出图日期 Date	2025. 09	图 号 Drawing No.	建施-04

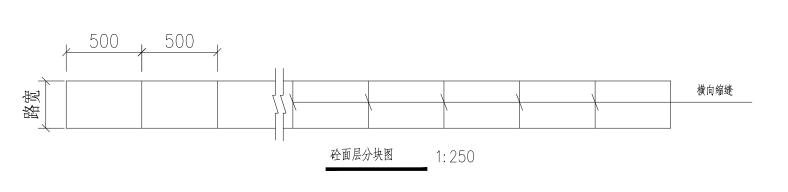

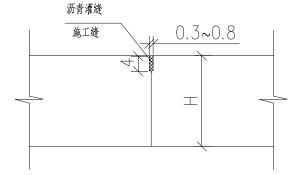

不设传力杆/拉杆的施工缝

沥青灌缝

# 0.3~0.8 $\perp$

不设传力杆的缩缝

#### 注:

- 1、本图尺寸除钢筋直径以毫米计外,其余以厘米计。
- 2、面层水泥混凝土抗弯拉强度为4.OMPa,面层表面 构造深度要求为0.5~0.9mm。
- 3、施工时应根据实际情况调整其排水构造物的位置 及纵坡,就近排至低洼塘田或桥涵构造物。
- 4、施工缝设于横向缩缝处。

#### 路面结构工程主要数量表

20cm 厚红色混凝土路面 (普通混凝土+ 氧化铁红粉)	破除沥青路面 8cm厚		破除混凝土路面 20cm厚	增加混凝土圆管涵管 ( <b>\$</b> 200 )	増加混凝土圆管涵管 (φ300)	暗埋波纹污水管,四周包 20cm厚C20混凝土 ( \$\phi400 )	増加▽▽▽・水管	增加砖砌排水沟	备注
( m <sup>2</sup> )	( m ²)	( m ²)	(m²)	(m)	(m)	(m)		(m)	1、混凝土路面必须 做刻纹处理
3416.86	3143.61	201.22	2209.23	17	5	93	规格与长度详见平面图	587	2、涵管位置现场定



#### 广西华赞华工程设计院有限公司 Guangxi Huazanhua Engineering Design Institute Co.Ltc

工程设计建筑行业(建筑工程)乙级 风景园林工程设计专项乙级

专业会签 Discipline Confirmation

建筑		电 气	120
Architecture		Electricity	A de ac
结 构	XxXX	暖通	龙
Structure	<b>200</b>	Hvac	34
给排水	2茶.	概预算	
Water	I 72	Rudget	

注册执业章: Seal of certified designer

出图章: Seal of drawing issue

注: 1. 本图须加盖出图签章方为有效。 2. 本图须办理相关手续方可用于施工。

I I I	1-9()1 1/11 1/18—	-
审 定 人 Approver	陈爱明	货/发料
项目负责人 Peoject Director	徐喆	徐諾
专业负责人 Discipline Head	徐喆	徐諾
审 核 人 Verifier	徐喆	徐諾
校 对 人 Proofreader	伍 翠 云	倒
设 计 人 Designer	孙 蓉	孙蓉

建设单位: Client

兴安红军长征湘江战役文化保护传承中心 (兴安红军长征突破湘江烈士纪念碑园管理处)


项目名称: Project Name

桂林市湘江战役步行体验道路建设项目 (兴安段)子项目

图名: Drawing Title

道路1路面分段结构图


项目编号		专 业	建筑
Project No.		SpecI	姓 兆
图幅	A3	设计阶段	施丁图
Mapsheet	A3	Desion Stage	施工图
出图日期	2025, 09	图号	建施-05
Date	2023.09	Drawing No.	) 建心□03

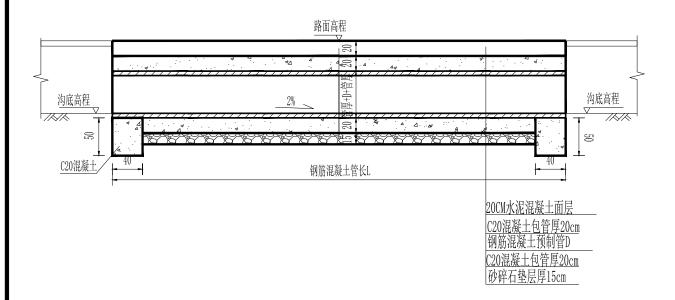

过路圆管涵纵面图 1:50

#### 附注:

- 1、图中尺寸除标高以米计外,其余均以厘米计。
- 2、涵管采用平口式钢筋混凝土外购管,管材须采用符合GB/T 11836-2023的Ⅱ级钢筋混凝土管,管壁厚度及抗压性能均符合国标要求。
- 3、管槽开挖边坡按1:0.5,帽石沿道路方向长度与端墙一致。
- 4、涵管基础在施工前,应对底部淤泥进行清理,至实土层或砂卵石层为止, 如基础为软土层,则应换填砂碎石处理。
- 5、进出口为排水通畅可作适当开挖。
- 6、基础地基承载力小于150Kpa时应进行地基处理。

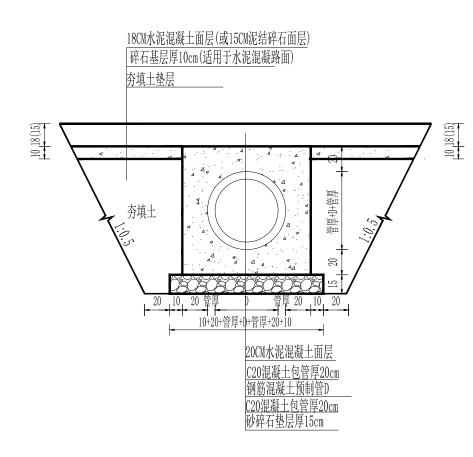

<u>中心洞身断面</u> 1:30



#### 广西华赞华工程设计院有限公司 Guangxi Huazanhua Engineering Design Institute Co.Ltd

工程设计建筑行业(建筑工程)乙级 风景园林工程设计专项乙级

专业会签 Discipline Confirmation

建 筑 Architecture		电气 Electricity	き
结 构 Structure	Typo y	暖 通 Hvac	挺
给排水 Water	圣	概预算 Budget	

注册执业章: Seal of certified designer

出图章: Seal of drawing issue

注: 1. 本图须加盖出图签章方为有效。

2. 本图须办理相关手续方可用于施工。

2. 中国次外还怕大丁铁刀引用了爬工。					
审 定 人 Approver	陈爱明	萨.爱叫			
项目负责人 Peoject Director	徐 喆	徐諾			
专业负责人 Discipline Head	徐喆	徐諾			
审 核 人 Verifier	徐 喆	徐諾			
校 对 人 Proofreader	伍 翠 云	但数			
设 计 人 Designer	孙 蓉	孙序			

建设单位: Client

兴安红军长征湘江战役文化保护传承中心 (兴安红军长征突破湘江烈士纪念碑园管理处)


项目名称: Project Name

桂林市湘江战役步行体验道路建设项目 (兴安段)子项目

图名: Drawing Title

道路1圆管涵设计图

项目编号 Project No.		专 业 SpecI	建筑
图 幅 Mapsheet	A3	设计阶段 Desion Stage	施工图
出图日期 Date	2025. 09	图 号 Drawing No.	建施-06

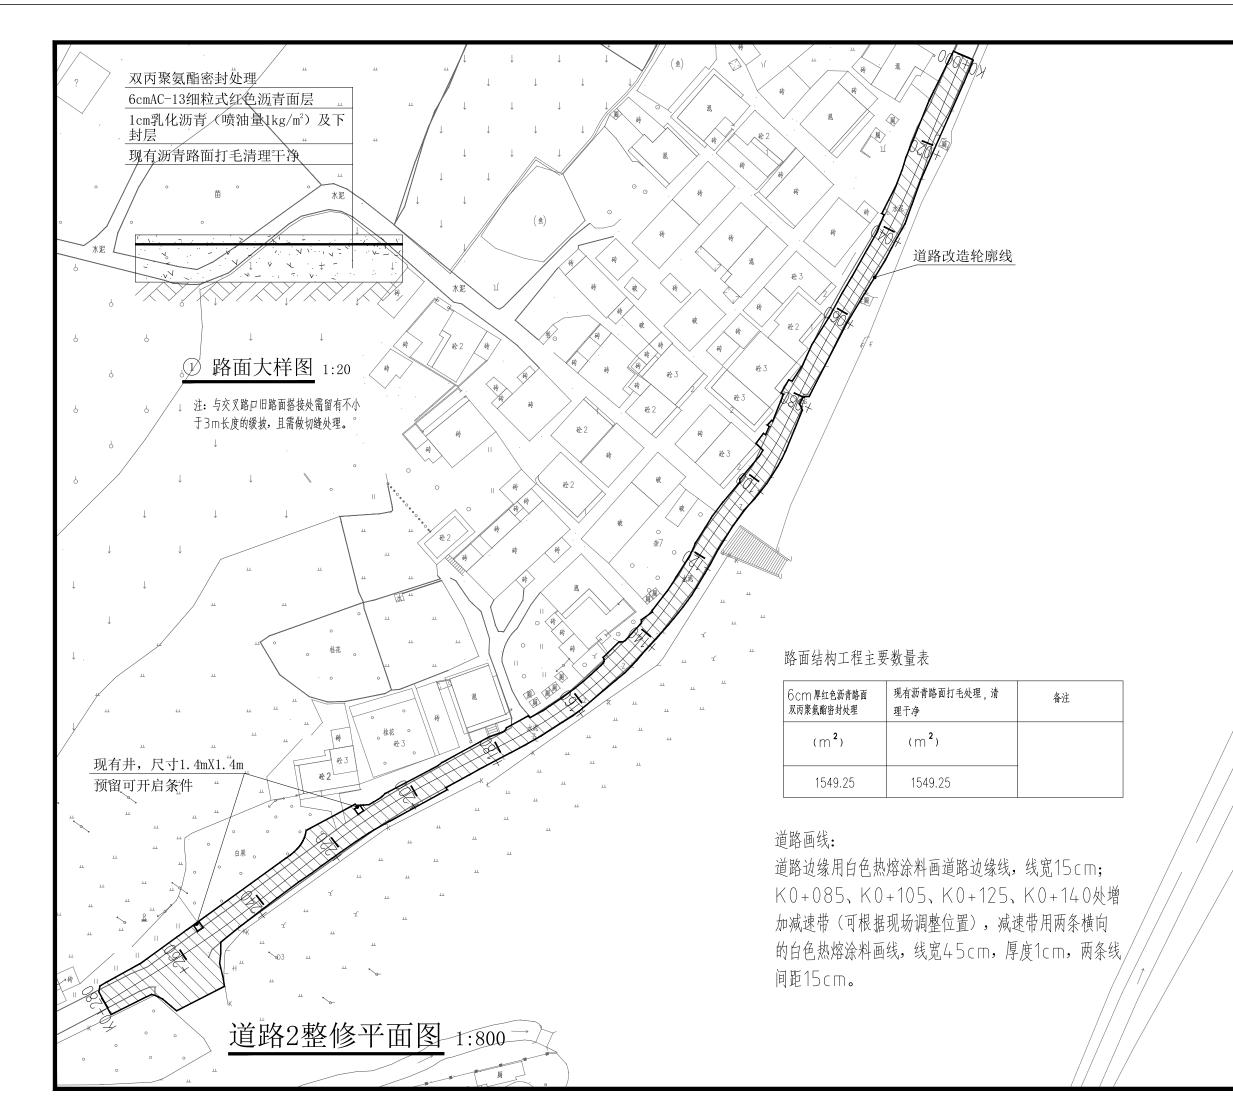



工程设计建筑行业(建筑工程)乙级 风景园林工程设计专项乙级

专业会签 Discipline Confirmation

建筑		电 气	160
Architecture		Electricity	A de de
结构	Wat.	暖通	Ars.
Structure	200	Hvac	305
给排水	> 14.	概预算	
Water	<b>1</b>	Budget	

注册执业章: Seal of certified designer

出图章: Seal of drawing issue

注: 1. 本图须加盖出图签章方为有效。

2. 本图须外理相关于续万可用丁旭工。					
审 定 人 Approver	陈爱明	货/食料			
项目负责人 Peoject Director	徐 喆	徐諾			
专业负责人 Discipline Head	徐喆	徐諾			
审 核 人 Verifier	徐喆	徐諾			
校 对 人 Proofreader	伍 翠 云	但数			
设 计 人 Designer	孙 蓉	孙序			

建设单位: Client

兴安红军长征湘江战役文化保护传承中心 (兴安红军长征突破湘江烈士纪念碑园管理处)


项目名称: Project Name

桂林市湘江战役步行体验道路建设项目 (兴安段)子项目

图名: Drawing Title

道路2整修平面图

项目编号 Project No.		专 业 SpecI	建筑
图 幅 Mapsheet	A3	设计阶段 Desion Stage	施工图
出图日期 Date	2025. 09	图 号 Drawing No.	建施-07

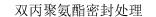

5cmAC-13细粒式红色沥青面层

1cm乳化沥青(喷油量1kg/m²)及下

15厚C25混凝土

10厚级配碎石垫层调平

现有素土路面清表(平均5cm厚)

, 路基碾压密实



道路大样 1:20

道路面积:1040.20m² 做法详见本页道路大样

道路3整修平面图 1:1000

#### 路面结构工程主要数量表

道路改造轮廓线

双丙聚氨酯密封处理 +5cm厚红色沥青路面 +15cm厚C25混凝土 +10cm级配碎石垫层 +素土路面清表	各注
1040.20	

#### 道路画线:

道路边缘用白色热熔涂料画道路边缘线(606m),线 宽15cm; 道路路口及转弯处增加减速带(共2处,每 处长按3m路宽做,可根据现场调整位置),减速带用两 条横向的白色热熔涂料画线,线宽45cm,厚度1cm, 两条线间距15cm。



#### 广西华赞华工程设计院有限公司

luangxi Huazanhua Engineering Design Institute Co.Ltc 工程设计建筑行业(建筑工程)乙级 风景园林工程设计专项乙级

专业会签 Discipline Confirmation

建筑		电气	162
Architecture		Electricity	A do ac
结构	Link	暖通	衣
Structure	- M-60]	Hvac	30
给排水	<b>7</b> ₹	概预算	,
Water		Rudget	

注册执业章: Seal of certified designer

出图章: Seal of drawing issue

注: 1. 本图须加盖出图签章方为有效。

2. 本图须办理相关手续方可用于施工。					
审 定 人 Approver	陈爱明	陈爱姆			
项目负责人 Peoject Director	徐喆	徐諾			
专业负责人 Discipline Head	徐喆	徐諾			
审 核 人 Verifier	徐喆	徐諾			
校 对 人 Proofreader	伍 翠 云	便数			
设 计 人	孙 蓉	孙落			

建设单位: Client

兴安红军长征湘江战役文化保护传承中心 (兴安红军长征突破湘江烈士纪念碑园管理处)

项目名称: Project Name

桂林市湘江战役步行体验道路建设项目 (兴安段)子项目

图名: Drawing Title

道路3整修平面图

项目编号 Project No.		专 业 SpecI	建筑
图 幅 Mapsheet	A3	设计阶段 Desion Stage	施工图
出图日期 Date	2025. 09	图 号 Drawing No.	建施-08