## 西湾街道西湾村思乐至石梯村委道路路面修复及安防工程 施工图设计

第一册 共一册 (第1.0版)



CHINA SUPPLY & LOGISTICS PLANNING & ARCHITECTRUAL DESIGN & RESEARCH INSTITUTE LTD

建筑工程设计甲级资质 证书编号: A145006752 市政工程设计乙级资质 证书编号: A245006759 公路工程设计乙级资质 证书编号: A145006752

# 西湾街道西湾村思乐至石梯村委道路路面修复及安防工程 施工图设计

## 第一册 共一册

主 行 业:公路行业

证书等级:公路专业设计乙级资质

证书编号: A145006752

发证机关:广西住房和城乡建设厅

序号	图纸名称	页码	
1	目录	MU-01	
2	总平面图	PM-01	
3	混凝土隔离墩平面图一	PM-02	
4	混凝土隔离墩平面图二	PM-03	
5	混凝土隔离墩平面图三	PM-04	
6	混凝土隔离墩平面图四	PM-05	
7	混凝土隔离墩平面图五	PM-06	
8	混凝土隔离墩平面图六	PM-07	
9	混凝土隔离墩大样图	DY-01	
10	附着式轮廓标、红蓝双面 爆闪灯、防撞砂桶大样图	DY-02	
11	标识牌大样图	DY-03	
12	标识面板大样图	DY-04	
13	沥青结构大样图	DY-05	
14	热熔标线平面标准段示意图	RR-01	
15	热熔标线十字路口示意图	RR-02	
16	热熔标线丁字路口示意图	RR-03	

序号	图纸名称	页码
17	中心黄色单、双实(虚) 线大样图	RR-04
18	车道界线、车行道边缘线 大样图	RR-05
19	停止线、导向车道线、平行 型人行横道线大样图	RR-06
20	人行横道线、人行横道预告 标识大样图	RR-07
21	导向箭头、地面文字图案 大样图	RR-08





混凝土隔离墩

中物联规划设计研究院有限公司 CHINA SUPPLY & LOGISTICS PLANNING & ARCHITECTRIAL DESIGN & RESEARCH INSTITUTE LTD

项目名称 PROJECT

西湾街道西湾村思乐至石梯村委道路 路面修复及安防工程

图纸名称 DRAWING TITLE

混凝土隔离墩平面图一

设计 DESIGN BY

EXAM BY

EXAM BY

简基 DRAWING No.

PM-02





混凝土隔离墩



PM-04



混凝土隔离墩



混凝土隔离墩平面图四



混凝土隔离墩


混凝土隔离墩平面图五



混凝土隔离墩

PM-07

混凝土隔离墩平面图六

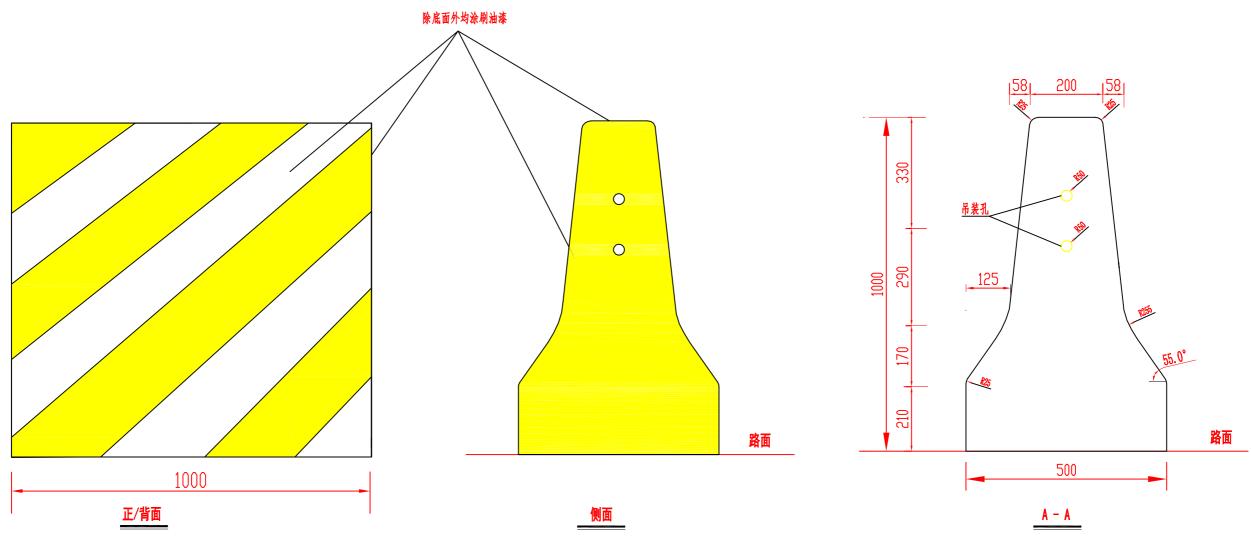

附注:

- 1. 本图尺寸除标注外均以毫米计;
- 2. 吊装孔预埋直径50mm塑料管;
- 3. 隔离墩表面先打毛处理,正面背面侧面顶面涂刷油漆(黄/黑色);
- 4. 路线全长4200米, 共设置19段混凝土隔离墩长度合计2662米, 具体施工位置及工程量以实际为准;
- 5. 混凝土隔离墩一节长度为1m, C25混凝土用量0. 34m3/节/m;
- 6. 本项目沿线车辆众多,大型机械无法开展工作面,施工时应注意人身财产安全,做好临时安全措施;
- 7. 混凝土隔离墩较多施工现场无法自行制作,需建设预制构件场地,待养护达到硬度要求后才能运输至施工现场进行安装;




DRAWING No.



### 附着式轮廓标大样图

#### 附注:


- 1. 本图尺寸除标注外均以毫米计;
- 2. 附着式轮廓标设置间距24米, 一共111个, 安装于隔离墩高80cm处, 具体工程量以实际为准;
- 3. 镀锌铁支架+高强反光片;

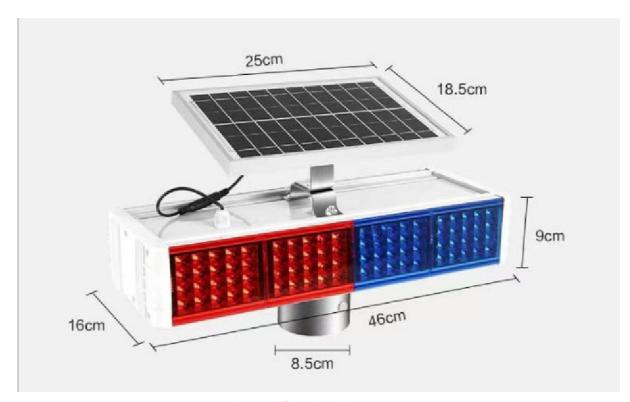

双面太阳能红蓝爆闪灯大样图

#### 附注:


- 1. 本图尺寸除标注外均以毫米计;
- 2. 规格参数:
  - 1、单灯亮度11ux, 共8组, 每组160颗灯珠
  - 2、铝合金+ABS材质
  - 3、额定电压: 6V
  - 4、频率: 3Hz
  - 5、电流: 1A
  - 6、防护等级: IIP65
  - 7、自带电池及4W6V太阳能板

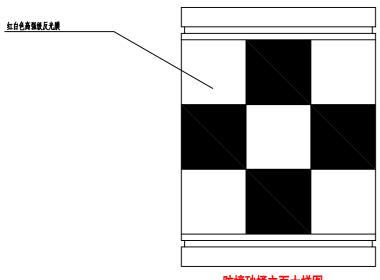

防撞砂桶立面大样图

#### 附注:

- 1. 防撞桶采用高密度聚乙烯材料做桶体, 桶内装普通中 砂, 高度为三分之二桶高, 以增加防撞桶的重量, 外贴红
- 白相间的高强级反光膜。
- 2. 实际使用中可根据需要在迎向来车方向重要构造物前 方设置。
- 3. 放置于标志牌前。
- 4. 本图标注单位为mm。

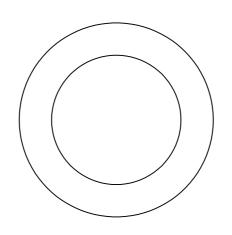

防撞砂桶平面大样图



中物联规划设计研究院有限公司 CHINA SUPPLY & LOGISTICS PLANNING & ARCHITECTRUAL DESIGN & RESEARCH INSTITUTE LTD

项目名称 PROJECT

路面修复及安防工程

图纸名称 TITLE

DRAWING 附着式轮廓标、红蓝双面爆闪灯、防撞砂桶大样图

设计 DESIGN BY

复核

覃国龙

审 CHECK BY 李剑波 

审 定 EXAM BY


DRAWING No.


DY-02

西湾街道西湾村思乐至石梯村委道路

EXAM BY


簡點

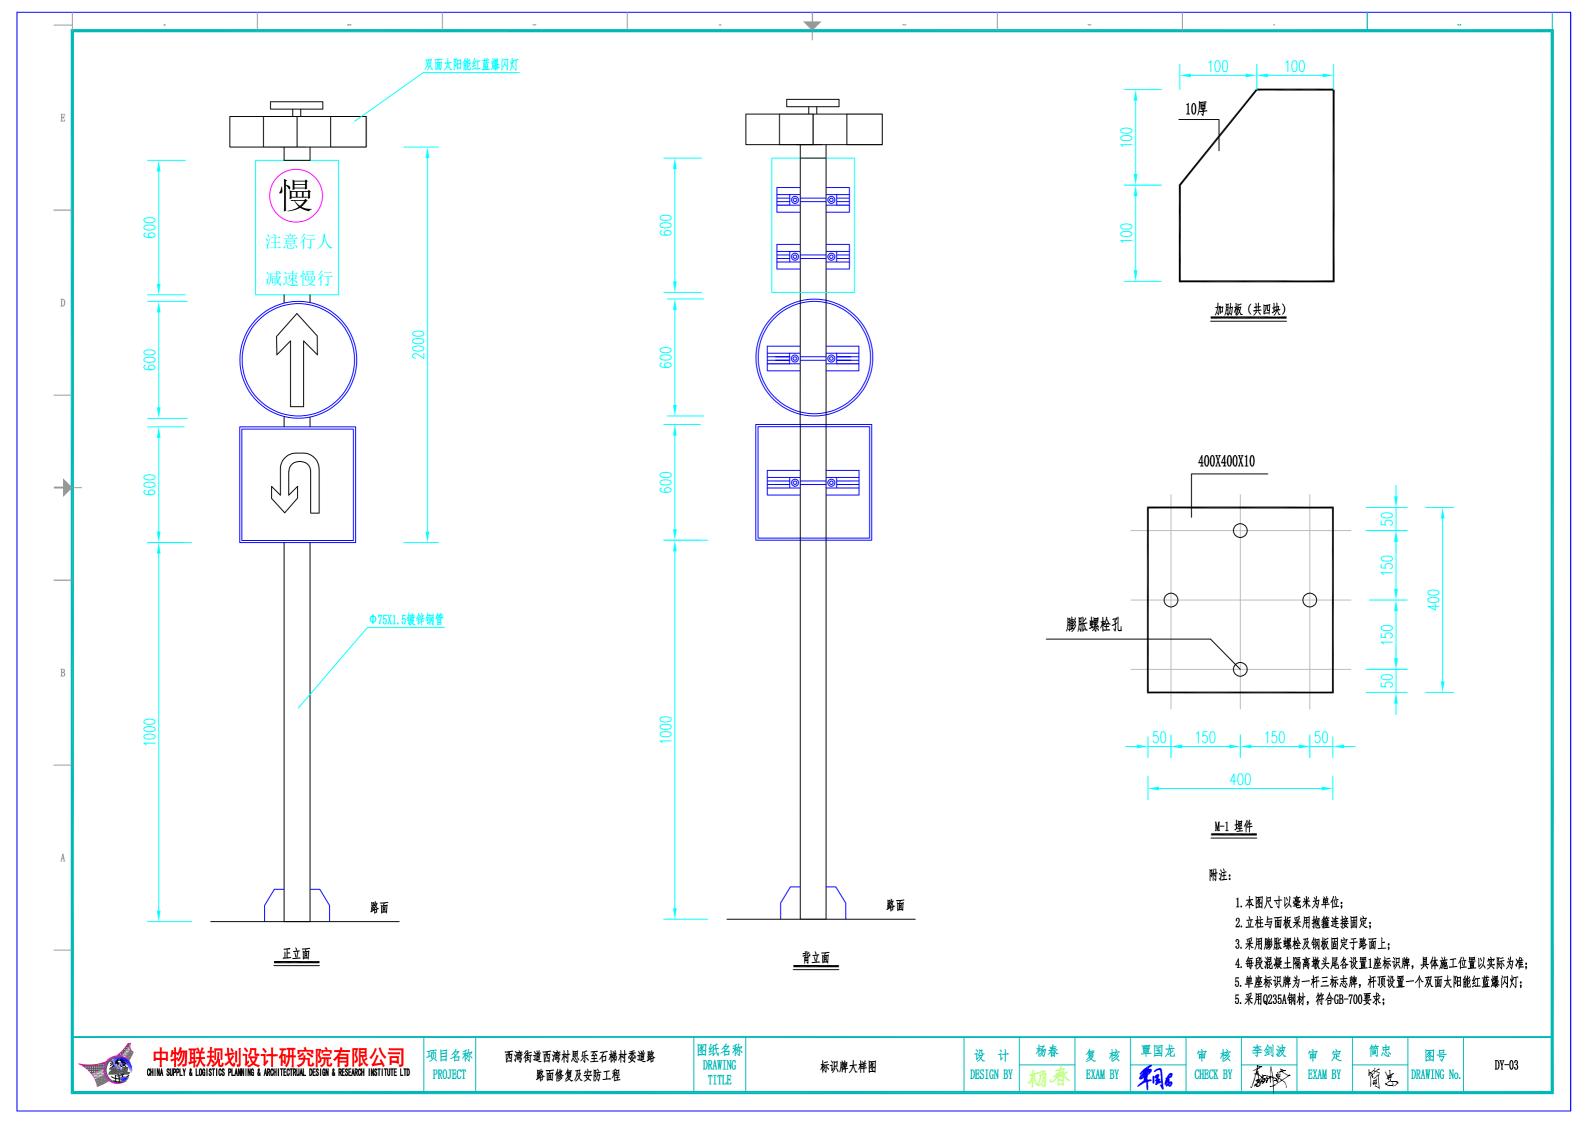

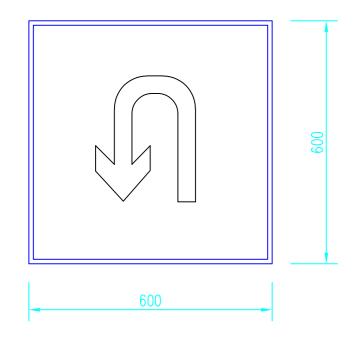


#### 掉头指示牌

- 1. 玻璃钢板尺寸: 600X600X4;
- 2. 标志牌板面反光膜: Ⅲ类超级反光膜, 单块板反光膜面积0. 36m2;
- 3. 标志底板、立柱、法兰盘等大型构件,其镀锌量为600g/m2,抱箍、紧固件等小型构件其热浸镀锌量为350g/m2; 3. 标志底板、立柱、法兰盘等大型构件,其镀锌量为600g/m2,抱箍、紧固件等小型构件其热浸镀锌量为350g/m2;
- 4. 标志板为单面板,上下错位67mm;
- 5. 立柱标志板高度可根据实际情况适当调整;

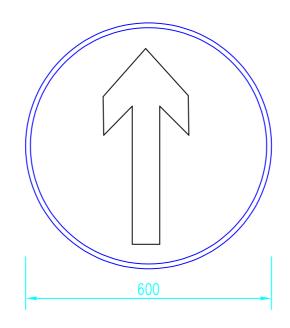

- 直行指示牌
- 1. 玻璃钢板尺寸: Φ600X4;
- 2. 标志牌板面反光膜: Ⅲ类超级反光膜, 单块板反光膜面积0. 28m2;
- 4. 标志板为单面板, 上下错位67mm;
- 5. 立柱标志板高度可根据实际情况适当调整;

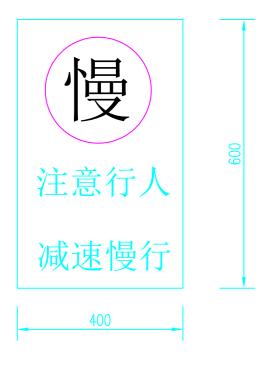

#### 减速慢行警示牌

- 1. 玻璃钢板尺寸: 400X600X4;
- 2. 标志牌板面反光膜: Ⅲ类超级反光膜, 单块板反光膜面积0. 24m2;
- 3. 标志底板、立柱、法兰盘等大型构件,其镀锌量为600g/m2, 抱箍、紧固件等小型构件其热浸镀锌量为350g/m2;
- 4. 标志板为单面板,上下错位67mm;
- 5. 立柱标志板高度可根据实际情况适当调整;

#### 单个标识牌主要材料数量表

材料名称	规格 (mm)	构件数 (个)	单件重 (kg)	备注
钢管立柱	Ф75mmX1.5mm	1	2.83	高度3m
掉头指示牌	□600mmX600mmX4mm	1	11. 304	玻璃钢
直行指示牌	Ф 600mm X4mm	1	8.874	玻璃钢
减速慢行警示牌	□400mmX600mmX4mm	1	7. 536	玻璃钢
双面太阳能红蓝 爆闪灯	46cmX9cmX16cm	1		
加肋板	□200mmX200mmX10mm	4	2.748	
M-1埋件	□400mmX400mmX10mm	1	12. 56	
螺栓	M12X100	4		板面连接
螺母	M12	8		
垫片	M12	4		
抱箍	239X78X5	4		板面连接
Ⅲ类	掉头指示牌	0. 36m2		
超级反光膜	直行指示牌	0. 28m2		
	滅速慢行警示牌	0. 24m2		

附注:

1. 本图尺寸以毫米为单位;

中物联规划设计研究院有限公司 CHINA SUPPLY & LOGISTICS PLANNING & ARCHITECTRUAL DESIGN & RESEARCH INSTITUTE LTD

项目名称 PROJECT

西湾街道西湾村思乐至石梯村委道路 路面修复及安防工程

图纸名称 DRAWING TITLE

标识面板大样图

设计 DESIGN BY

复核 EXAM BY

覃国龙


审 CHECK BY

李剑波 


审 定 EXAM BY

簡嵩 DRAWING No.

DY-04

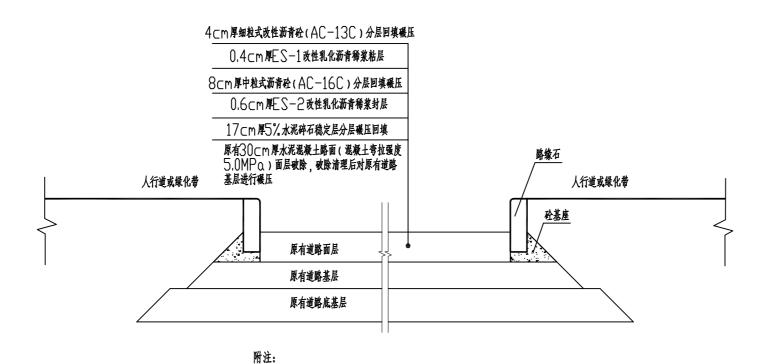

- 1. 本项目为道路上零星破除修补,铺设总工程量为5980m2;
- 2. 本图为大样示意, 具体施工位置及工程量以实际为准;
- 3. 由于原有道路面层较厚,且破除面积大小不一,破除难度较大,采用人机配合破除,人机比例4:6;
- 4. 沥青及水稳层从搅拌站运至施工现场平均距离为30km;
- 5. 与原路面交接处采用石油沥青填缝,填缝前需清理,工程量为4081m, 具体施工位置及工程量以实际为准;
- 6. 本项目沿线车辆众多,大型机械无法开展工作面,施工时应注意人身财产安全,布置临时安全措施;

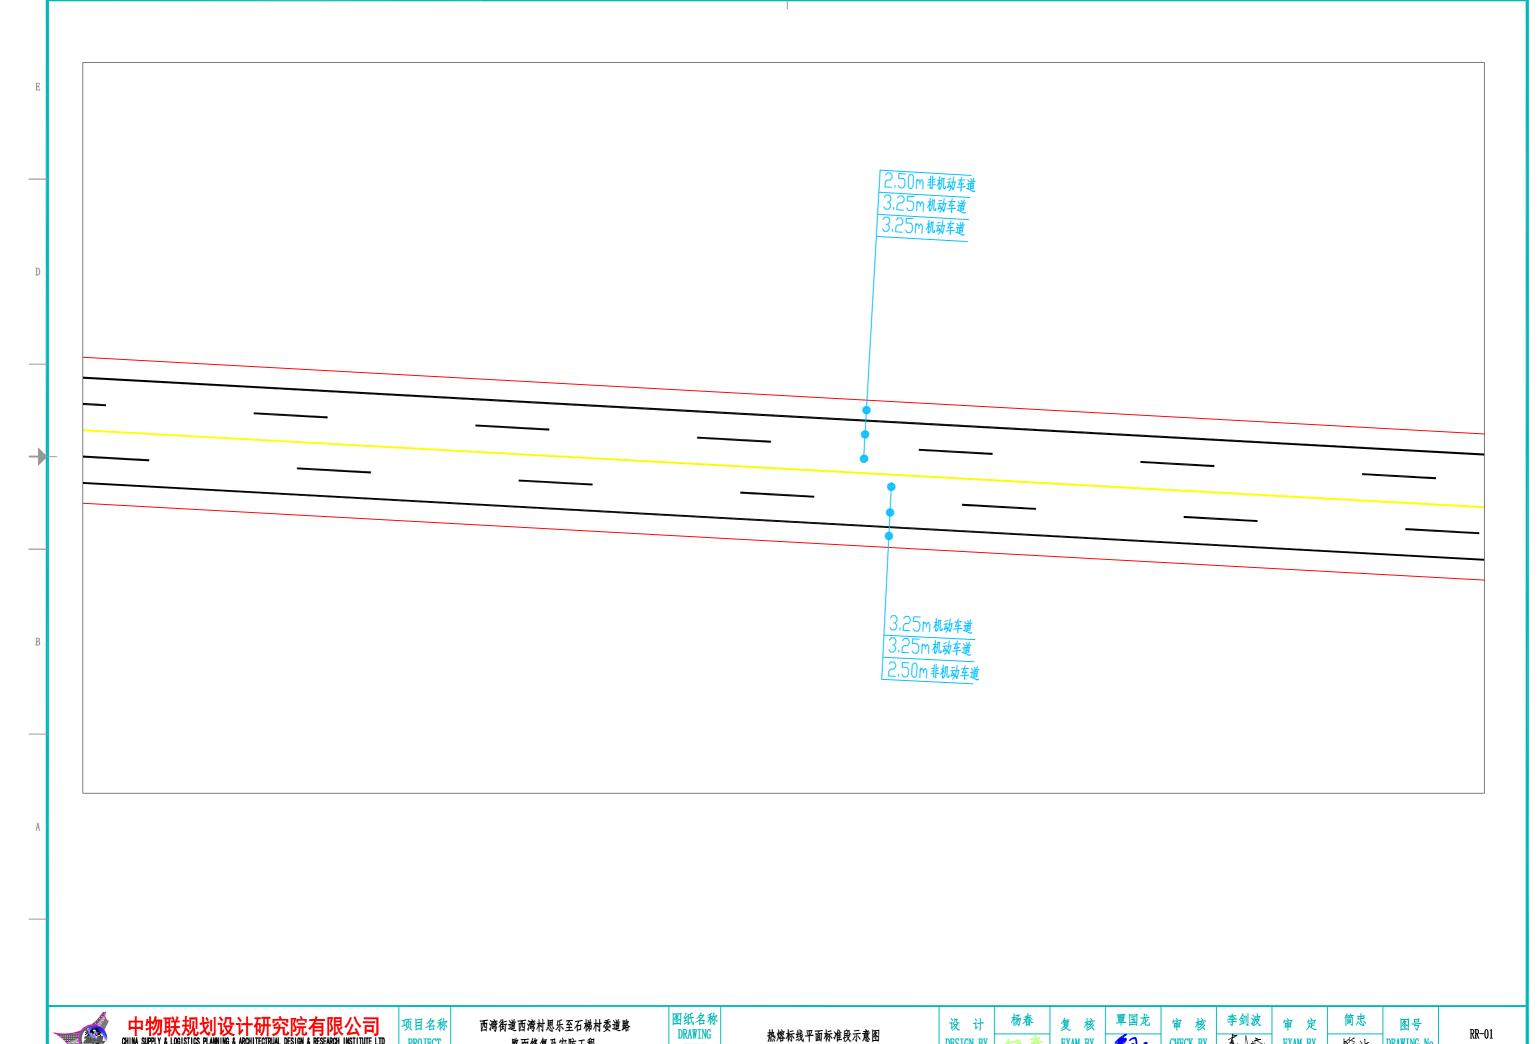

中物联规划设计研究院有限公司 CHINA SUPPLY & LOGISTICS PLANNING & ARCHITECTRUAL DESIGN & RESEARCH INSTITUTE LTD

PROJECT

西湾街道西湾村思乐至石梯村委道路 路面修复及安防工程

图纸名称 DRAWING TITLE

DESIGN BY


EXAM BY

CHECK BY

EXAM BY

DRAWING No.

RR-01

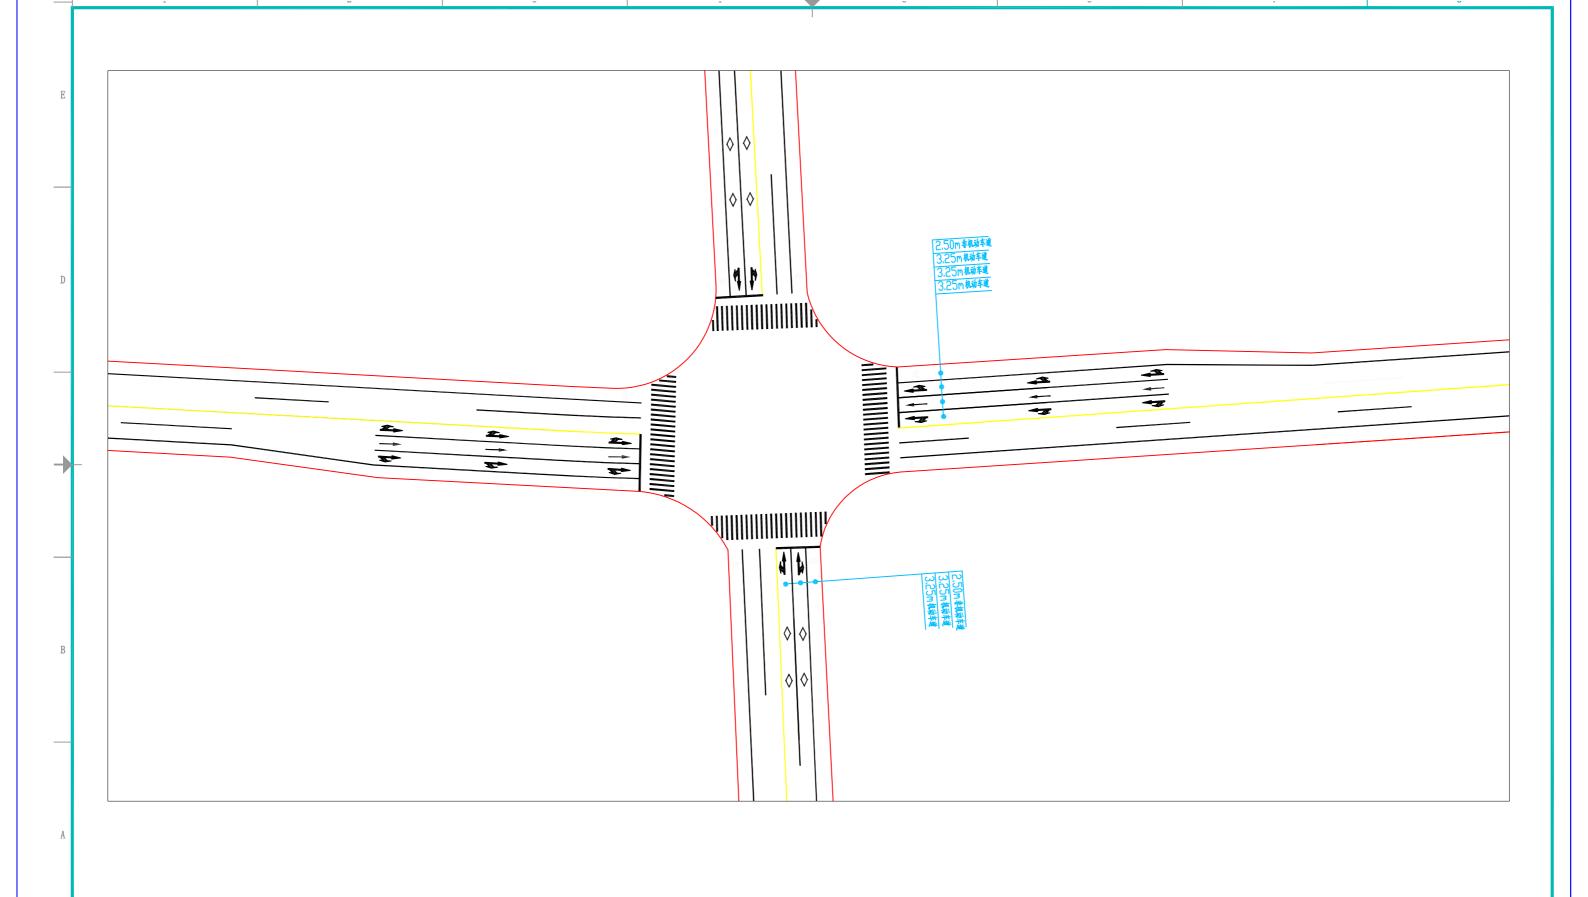

中物联规划设计研究院有限公司 CHINA SUPPLY & LOGISTICS PLANNING & ARCHITECTRUAL DESIGN & RESEARCH INSTITUTE LTD

项目名称 PROJECT

西湾街道西湾村思乐至石梯村委道路 路面修复及安防工程

图纸名称 DRAWING TITLE

设计 DESIGN BY


复 核 EXAM BY

覃国龙 军国后

审核 CHECK BY

李剑波 审 定 EXAM BY

图号 質患 DRAWING No.

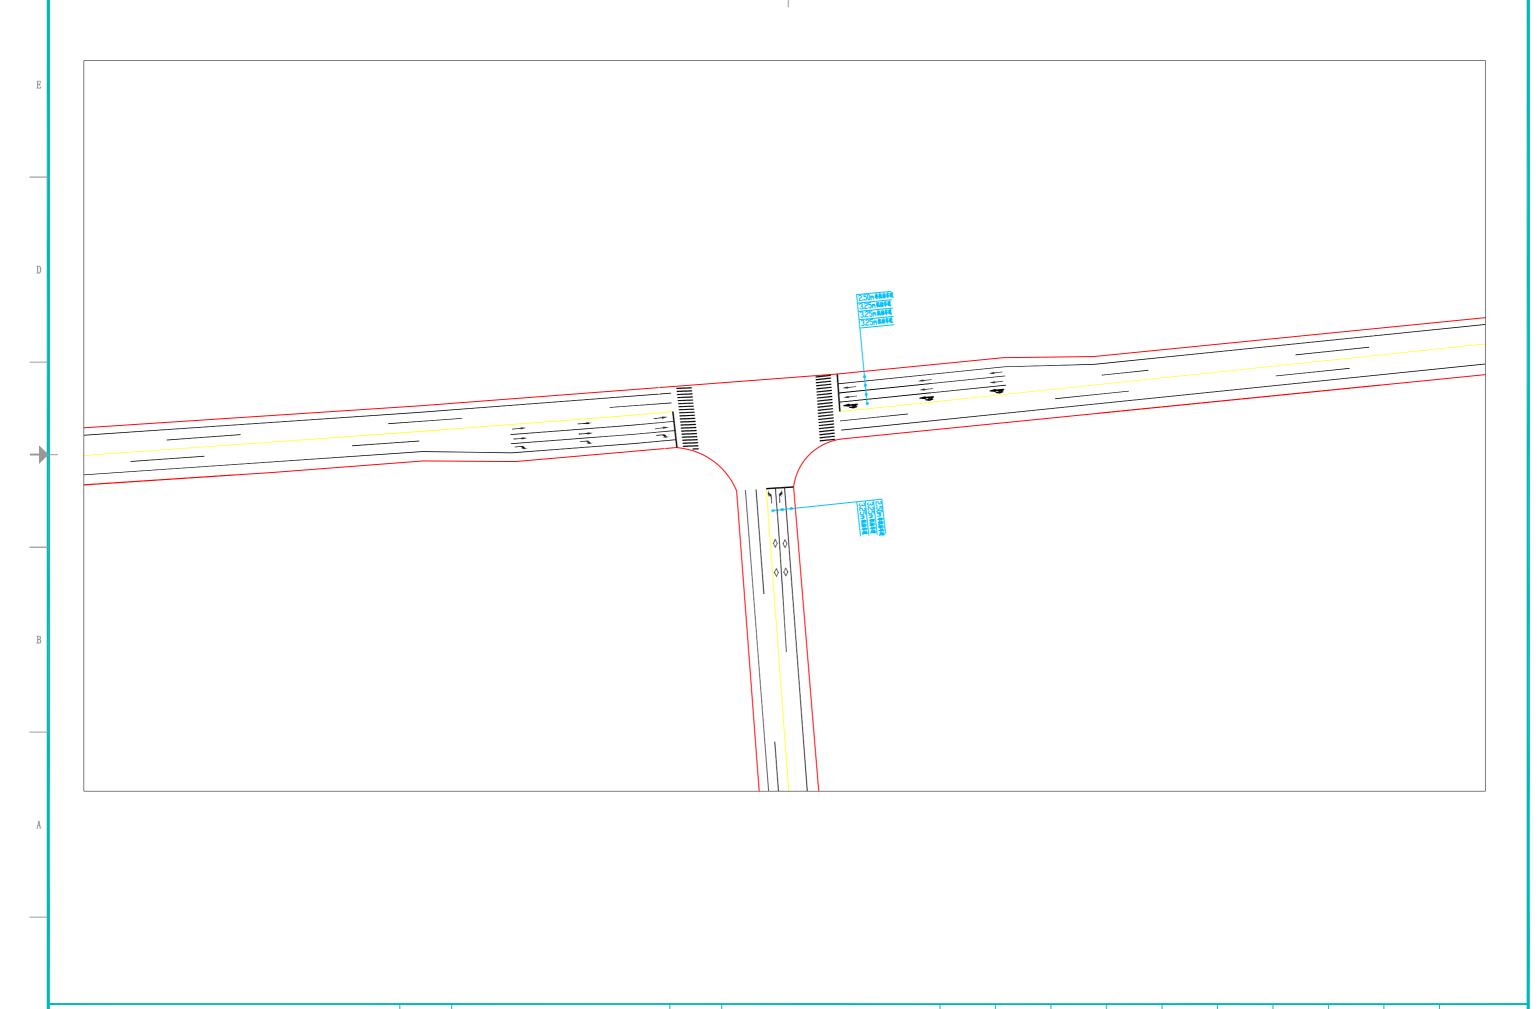

中物联规划设计研究院有限公司 CHINA SUPPLY & LOGISTICS PLANNING & ARCHITECTRUAL DESIGN & RESEARCH INSTITUTE LTD

项目名称 PROJECT

西湾街道西湾村思乐至石梯村委道路 路面修复及安防工程

图纸名称 DRAWING TITLE

DESIGN BY

热熔标线丁字路口示意图


设计

复 核 EXAM BY

覃国龙 审核 CHECK BY

EXAM BY

DRAWING No.

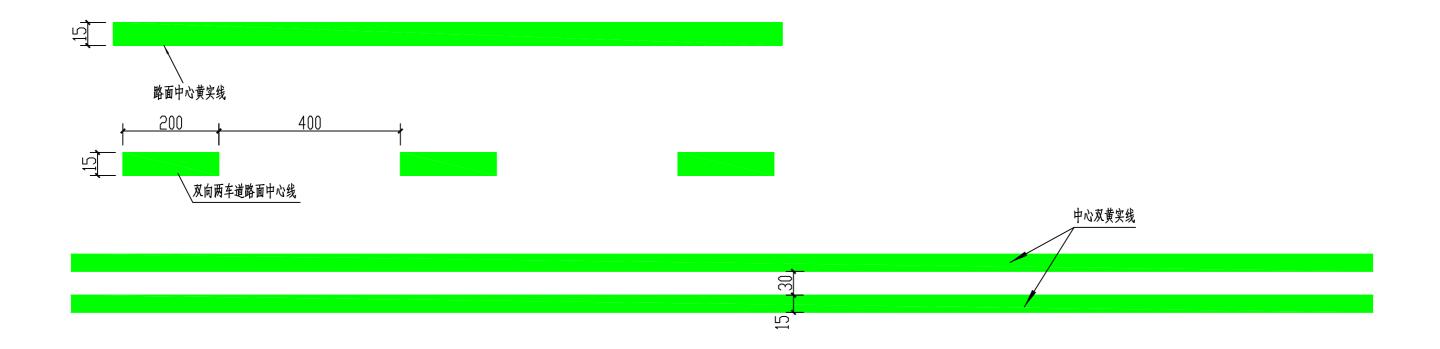



附注:


- 1. 中心黄色双实线为黄颜色, 车行道分界线、车行道边缘线为白色;
- 2. 标线采用增亮抗污型标线, 材料为热熔型标线涂料;
- 3. 标划于路面的标线厚度不应小于1.5mm;
- 4. 本图尺寸单位: cm;
- 5. 本项目热熔标线工程量为3900平, 具体工程量及施工部位以实际为准;

中心黄色单、双实(虚)线大样图

DRAWING No.

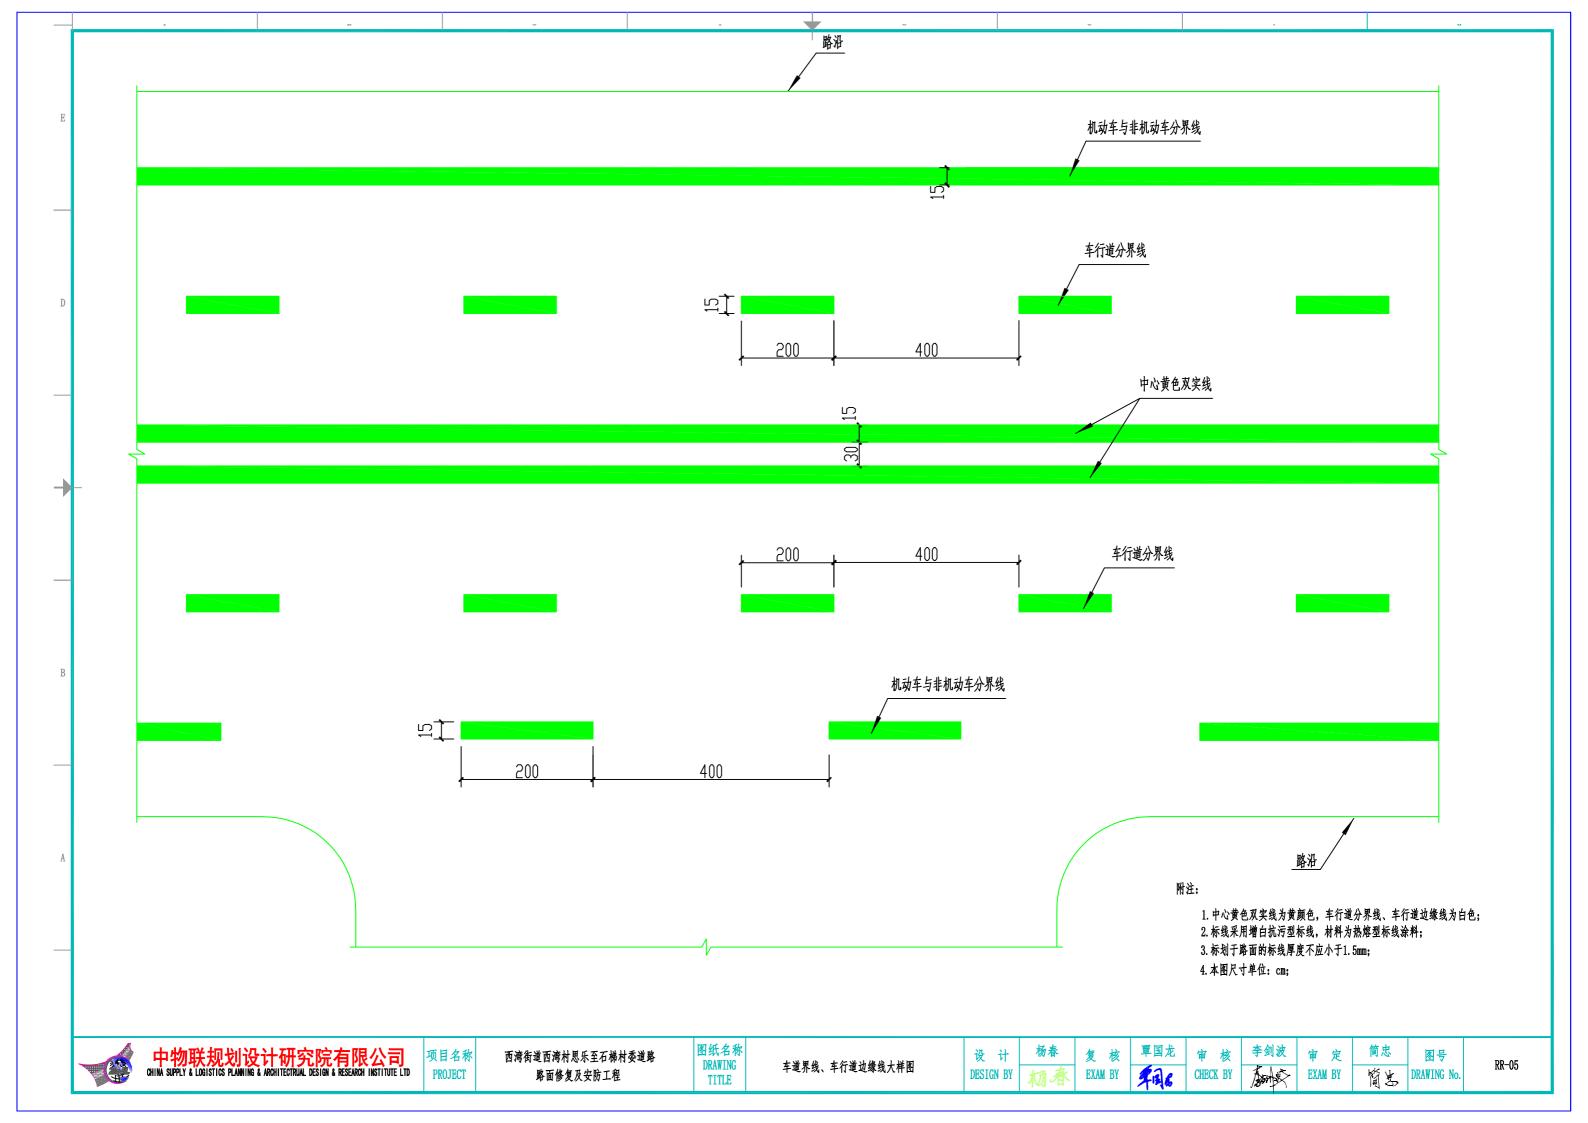

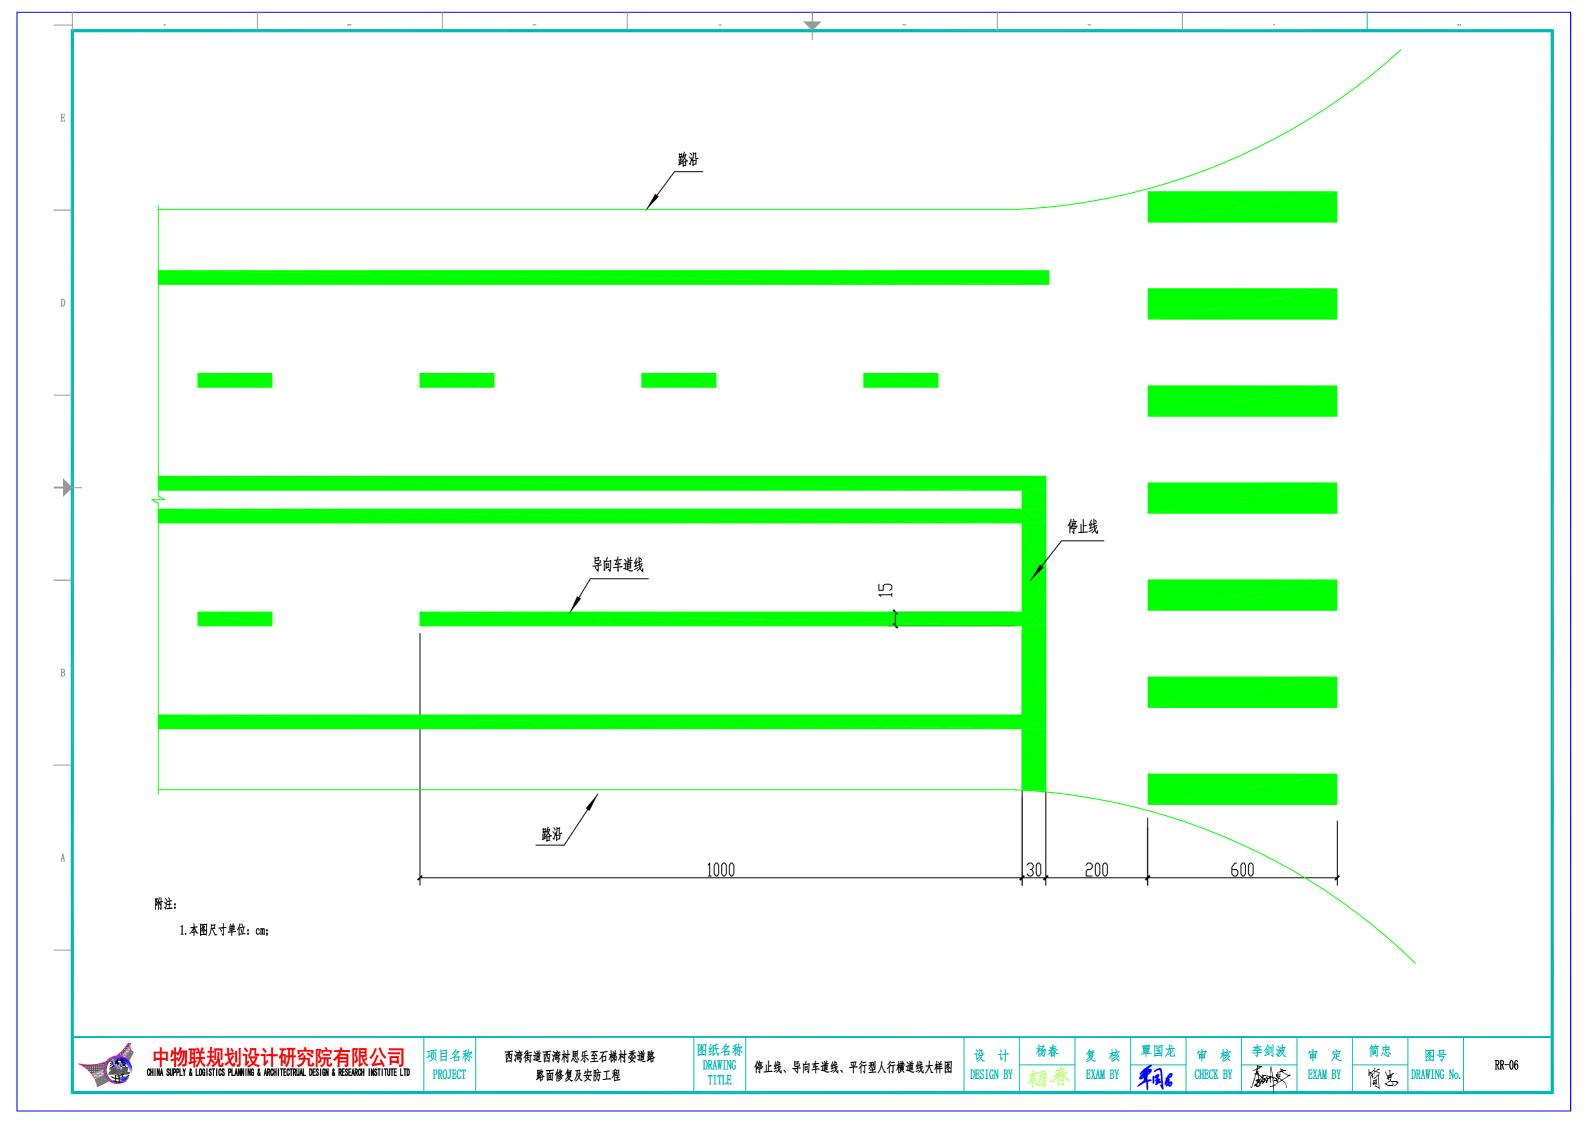

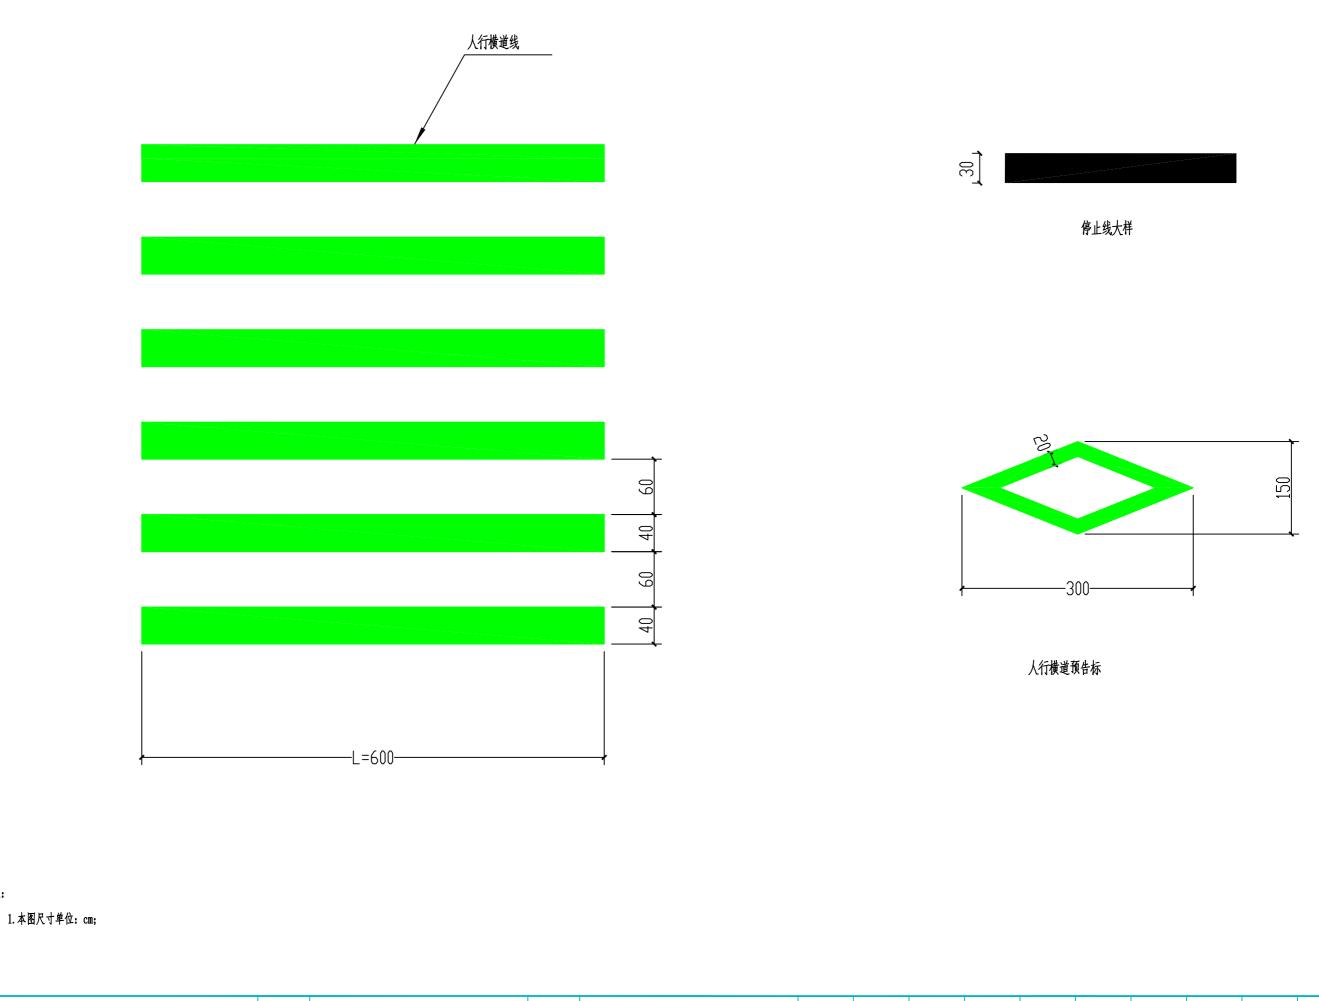

AL

附注:

中物联规划设计研究院有限公司 CHIMA SUPPLY & LOGISTICS PLANNING & ARCHITECTRUAL DESIGN & RESEARCH INSTITUTE LTD

项目名称 PROJECT

名称 西湾街道西湾村思乐至石梯村委道路 JECT 路面修复及安防工程 图纸名称 DRAWING TITLE

人行横道线、人行横道预告标识大样图

设计 杨春 DESIGN BY 杨春


复核 EXAM BY 章国龙 审 核 CHECK BY


审核 李剑波 CHECK BY

审 定 EXAM BY

简忠 图号 DRAWING No.

RR-07

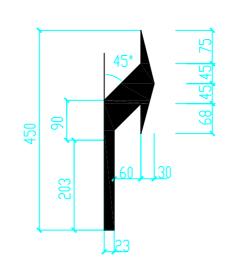

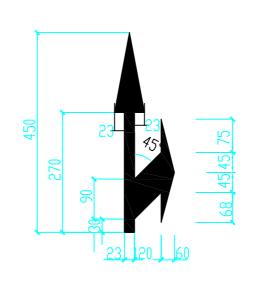

导向箭头、地面文字图案大样图

