


SIZE:A3+0=0.25A1

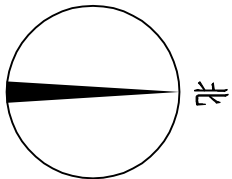

护岸总体平面布置图



比例尺: 单位m



图例:


- 现状交通桥
- 现状拦水坝
- 新建格宾网笼护岸
- 新建C20砼护岸
- 现状挡墙

- 1、本图尺寸单位以m计。
- 2、本工程共治理河长1164m, 其中A段1094m, B段70m。
- 3、本工程共新建护岸2155m, 其中:
  - ①、A段共2085m, 左岸1102m, 右岸983m;
  - ②、B段70m, 均为右岸。
- 3、护岸挡墙型式为格宾块石网笼共1995m, C20砼重力式挡墙160m。
- 4、本工程修建下河步骤10座, 具体位置现场定。
- 5、本图与实地不符之处以实地为准。



广西正源工程咨询有限公司

核定	李科		富川瑶族自治县2025年石鼓河项目区	招标	设计
审查	潘光尧		小流域综合整治提质增效项目	水保	部分
校核	唐汉清		护岸总体平面布置图		
设计					
制图	李科				
发证单位	建设部	比例	见图	日期	2025. 07
设计证号	A145009758 (临)	图号		ZYTX-FQX-SGH-SB-HDL-01	

SIZE:A3+0=0.25A1

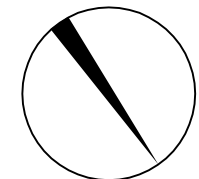

比例尺: 单位mm

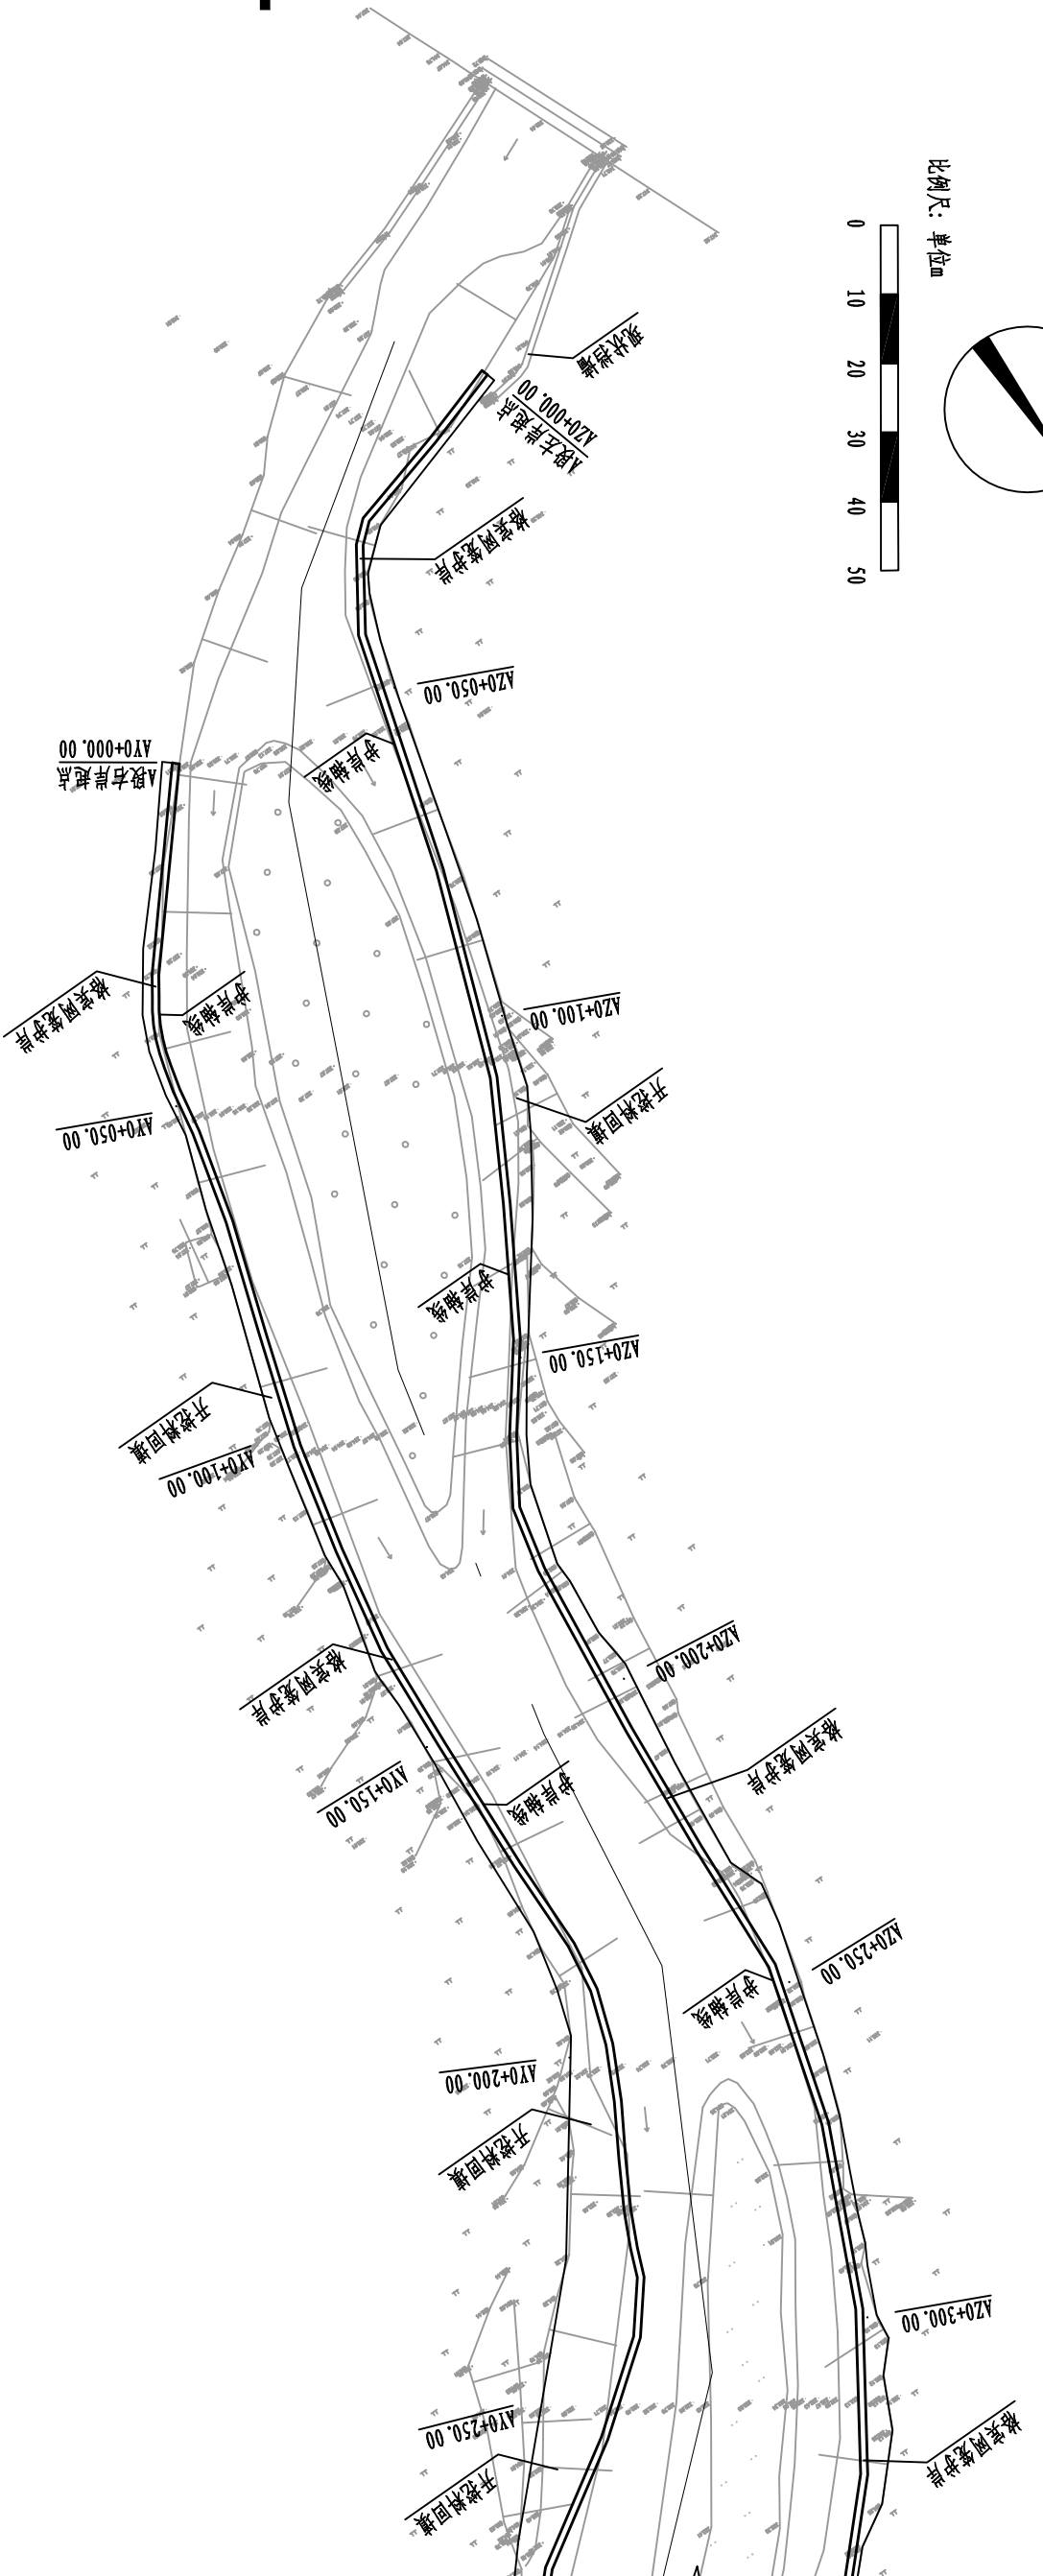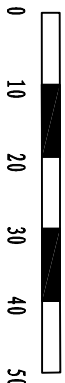

接“ZYZX-FCX-SGH-SB-HDZL-03”


- 1、本图尺寸单位: 高程和桩号以m计;
- 2、本工程A段治理河长1094m, 新建左岸护岸长度1102m, 新建右岸护岸长度983m,
- 3、护岸挡墙型式为格宾块石网笼、C20砼重力式挡墙。
- 4、本图坐标系统为2000国家坐标系统, 高程为85国家高程系统。
- 5、本图与实地不符之处以实地为准, 未尽事宜按相关规范执行。

A段护岸平面布置图 (1/3) 1:1000



广西正源工程咨询有限公司					
核定	李永科		富川瑶族自治县2025年石墩河项目区		招标 设计
审查	李永科		小流域综合治理提质增效项目		水保 部分
校核	李永科		A段护岸平面布置图 (1/3)		
设计					
制图					
发证单位	建设部	比例	见图	日期	2025.07
设计证号	A145009758(临)	图号	ZYZX-FCX-SGH-SB-HDZL-02		



SIZE:A3+0=0.25A1

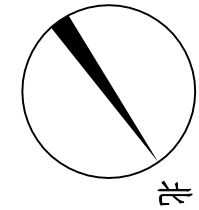

比例尺: 单位: m

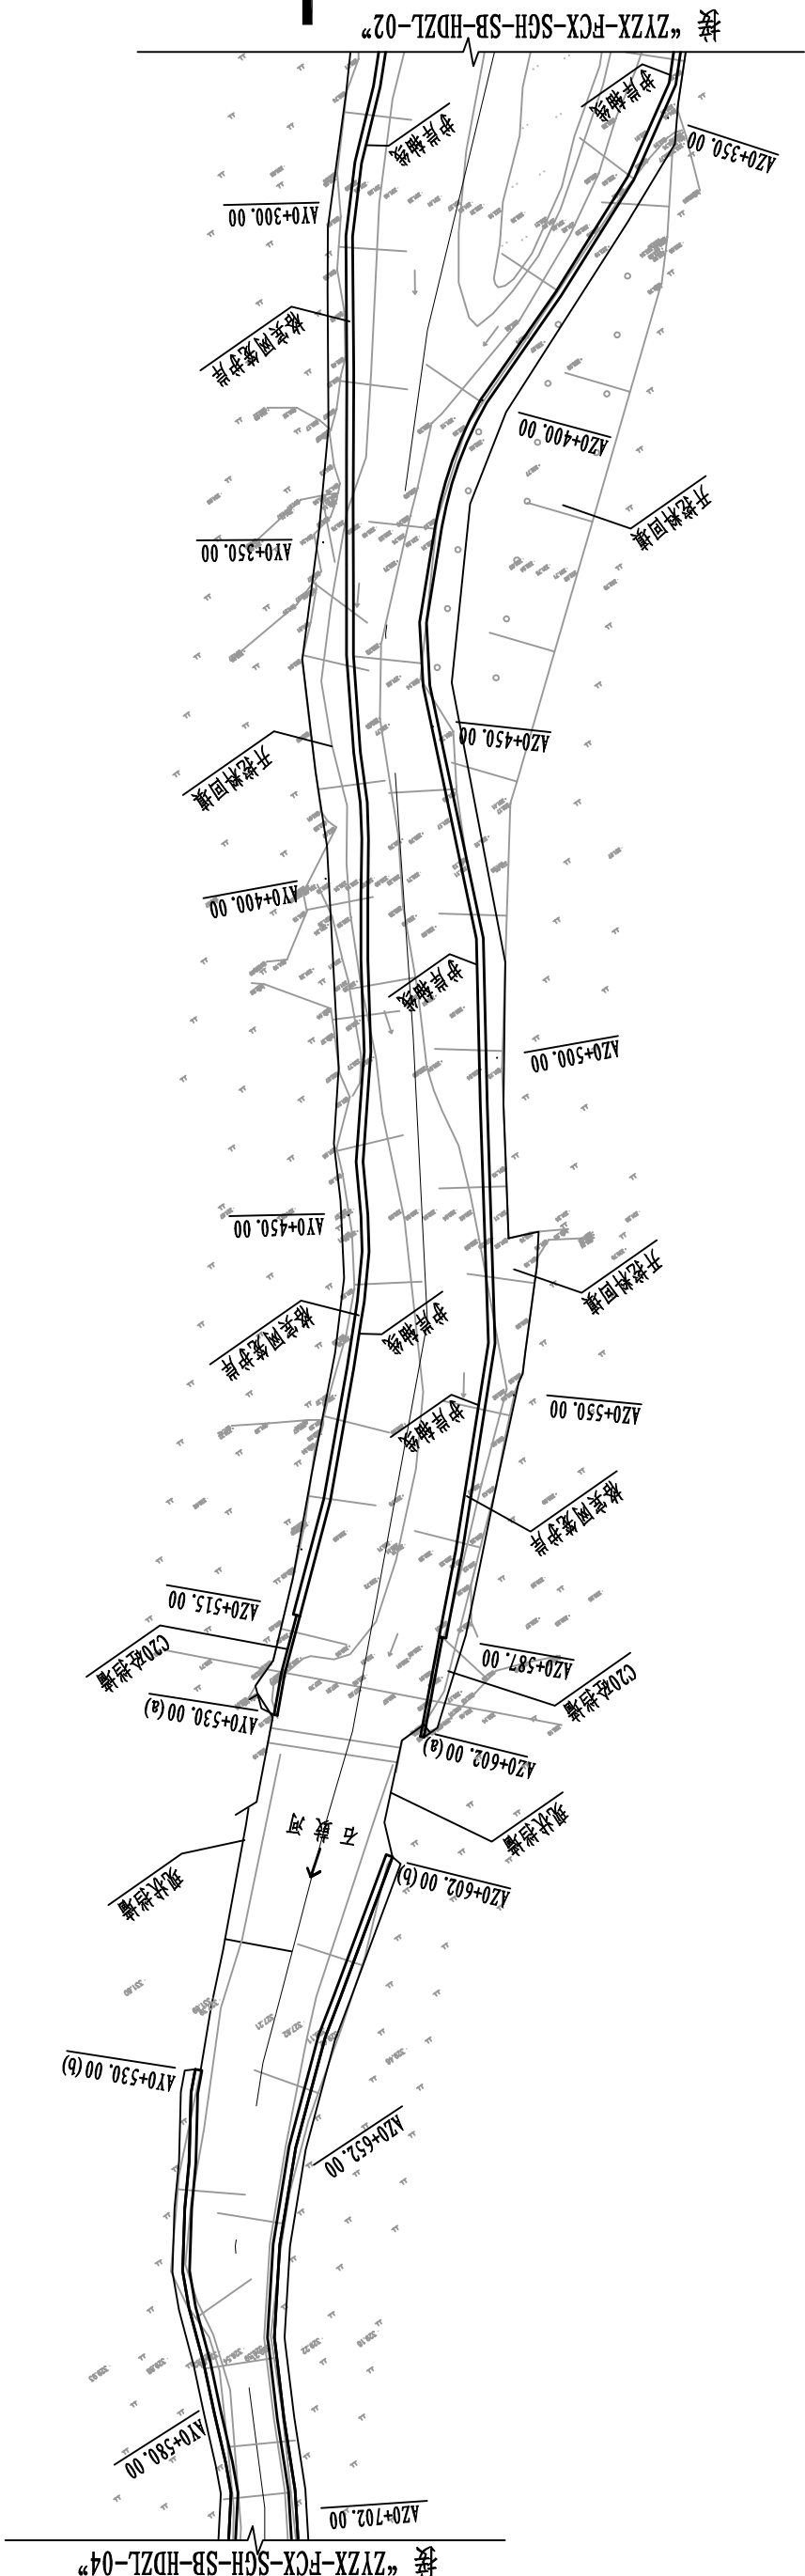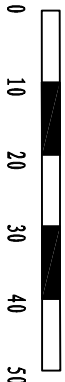

- 1、本图尺寸单位: 高程和桩号以m计;
- 2、本工程段治理河长1094m, 新建左岸护岸长度1102m, 新建右岸护岸长度983m.
- 3、护岸挡墙型式为格宾块石网袋、C20砼重力式挡墙。
- 4、本图坐标系统为2000国家坐标系统, 高程为85国家高程系统。
- 5、本图与实地不符之处以实地为准, 未尽事宜按相关规范执行。

A段护岸平面布置图 (2/3) 1:1000



广西正源工程咨询有限公司

核定	李永祥		富川瑶族自治县2025年石鼓河项目区			招标	设计
审查	李永祥		小流域综合治理提质增效项目			水保	部分
校核	李永祥		A段护岸平面布置图 (2/3)				
设计	李永祥						
制图							
发证单位	建设部		比例	见图	日期	2025.07	
设计证号	A145009758 (临)		图号	ZYZX-FCX-SGH-SB-HDZL-03			

SIZE:A3+0=0.25A1

A


比例尺: 单位mm

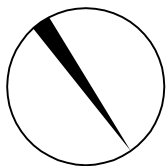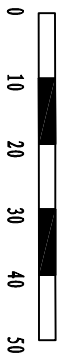

B

C

D

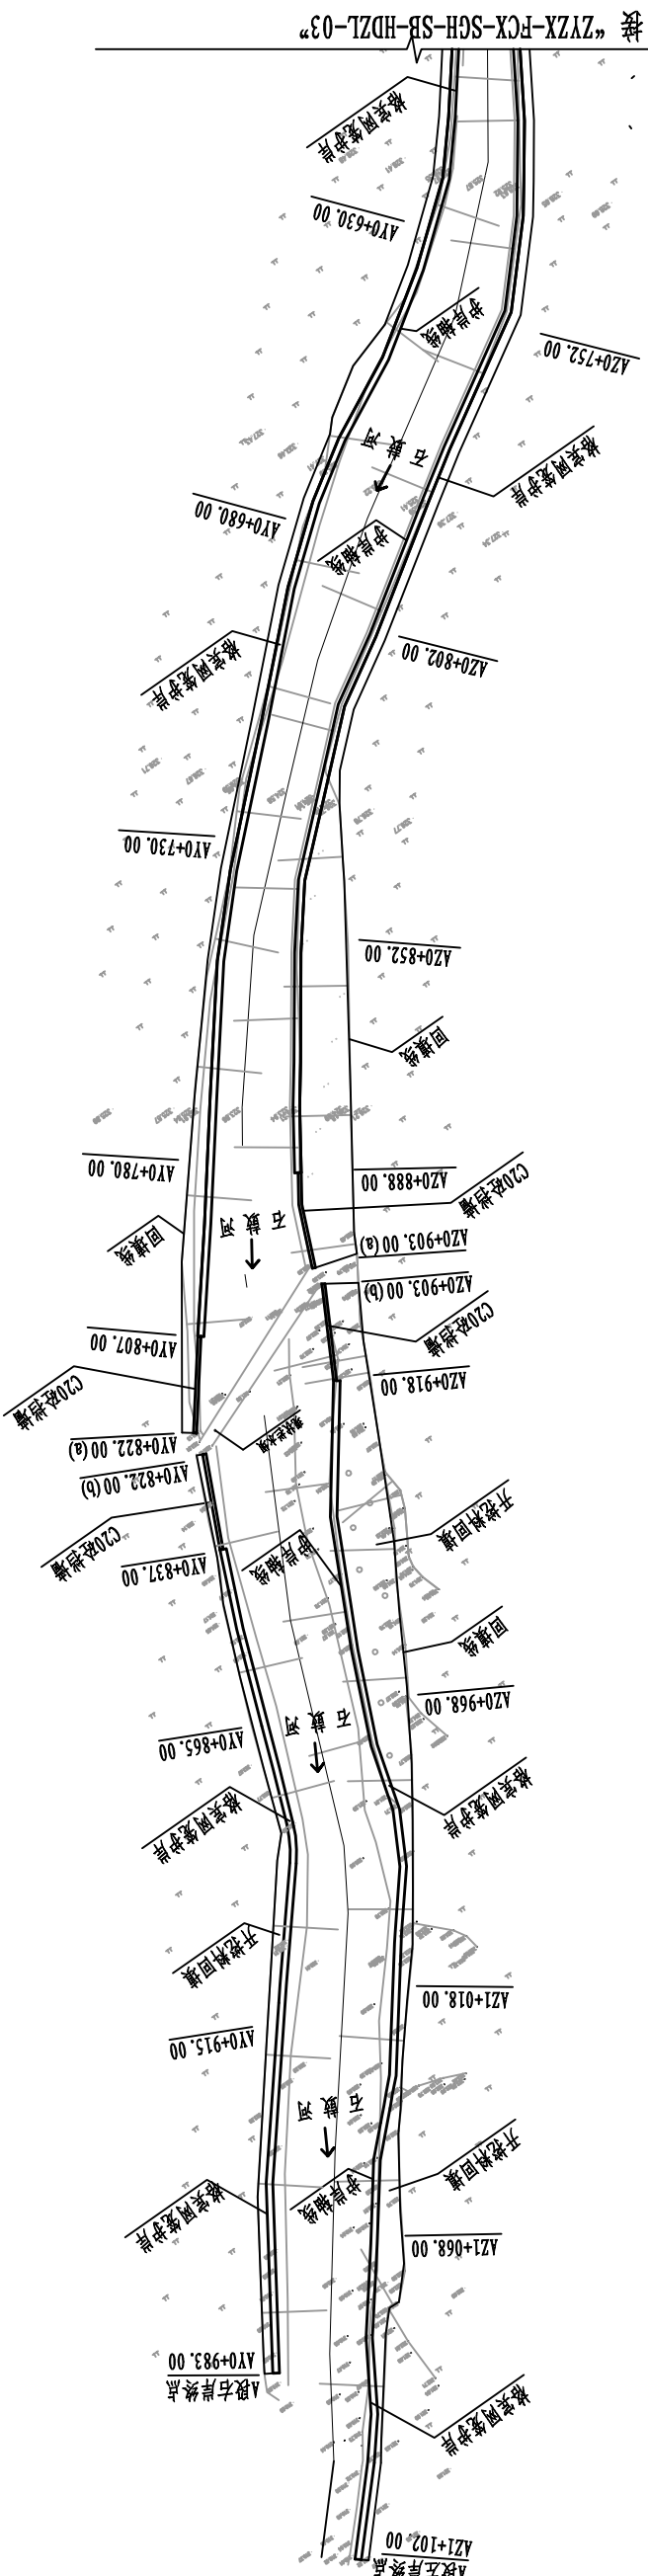


- 1、本图尺寸单位: 高程和桩号以m计;
- 2、本工程A段治理河长1094m, 新建左岸护岸长度1102m, 新建右岸护岸长度983m,
- 3、护岸挡墙型式为格宾块石网笼、C20砼重力式挡墙。
- 4、本图坐标系统为2000国家坐标系统, 高程为85国家高程系统。
- 5、本图与实地不符之处以实地为准, 未尽事宜按相关规范执行。

A段护岸平面布置图 (3/3) 1:1000

## 广西正源工程咨询有限公司


核定	李永科		富川瑶族自治县2025年石鼓河项目区			招标	设计
审查	潘光彪		小流域综合治理提质增效项目			水保	部分
校核	唐汉涛		A段护岸平面布置图 (3/3)				
设计							
制图	秦兴宇						
发证单位	建设部		比例	见图	日期	2025.07	
设计证号	A145009758(临)		图号	ZYZX-FCX-SGH-SB-HDZL-04			



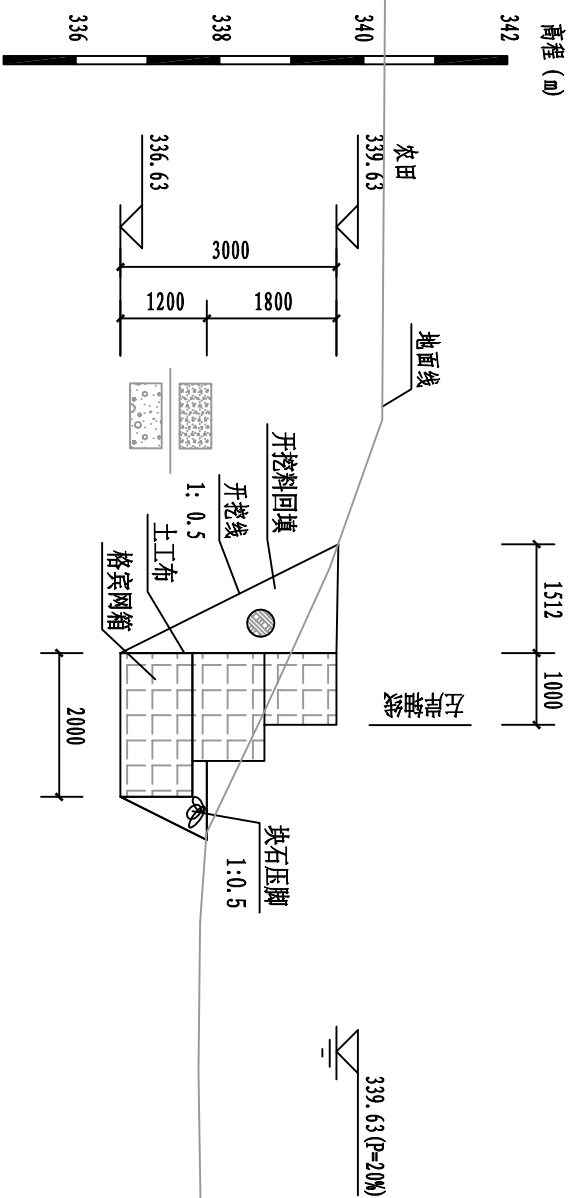

AZ0+000.00断面图 1:100

护岸控制桩号: AZ0+000.00~AZ0+025.00

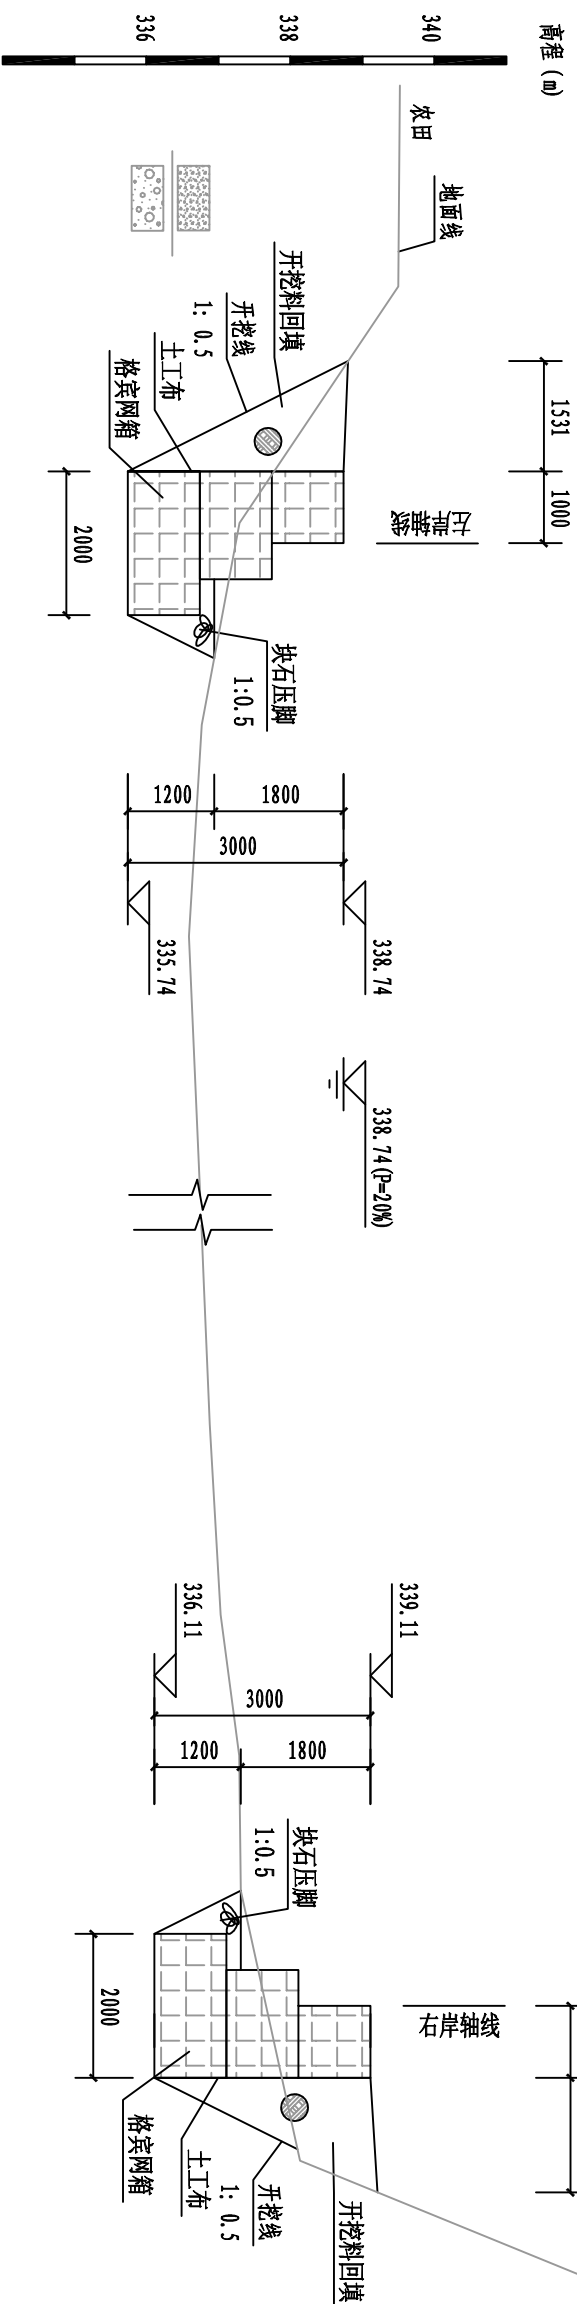

AZ0+050.00、AY0+000.00断面图 1:100

护岸控制桩号: AZ0+025.00~AZ0+075.00

AY0+000.00 ~ AY0+025.00


说明:

- 1、本图尺寸单位：高程和桩号以mm计，其余以mm计。
- 2、挡墙背采用开挖料回填，卵石相对密度 $>0.6$ ，土方回填压实度 $>0.91$ 。挡墙基础要求开挖至实土层，基础承载力 $>150kPa$ 。
- 3、若挡墙基础为淤泥时，需用块石置换垫基础。
- 4、未尽事宜按相关规范执行。




广西正源工程咨询有限公司				
核定	水利	富川瑶族自治县2025年石鼓河项目区	招标	设计
审查	水利	小流域综合治理提质增效项目	水保	部分
校核	水利			
设计				
制图	水利	AZ0+050.00、AY0+000.00断面图		
发证单位	建设部	比例	见图	日期
设计证号	A145009758（临）	图号	ZYZK-FCK-SGH-SB-HDLZ-05	2025.07

SIZE:A3+0=0.25A1

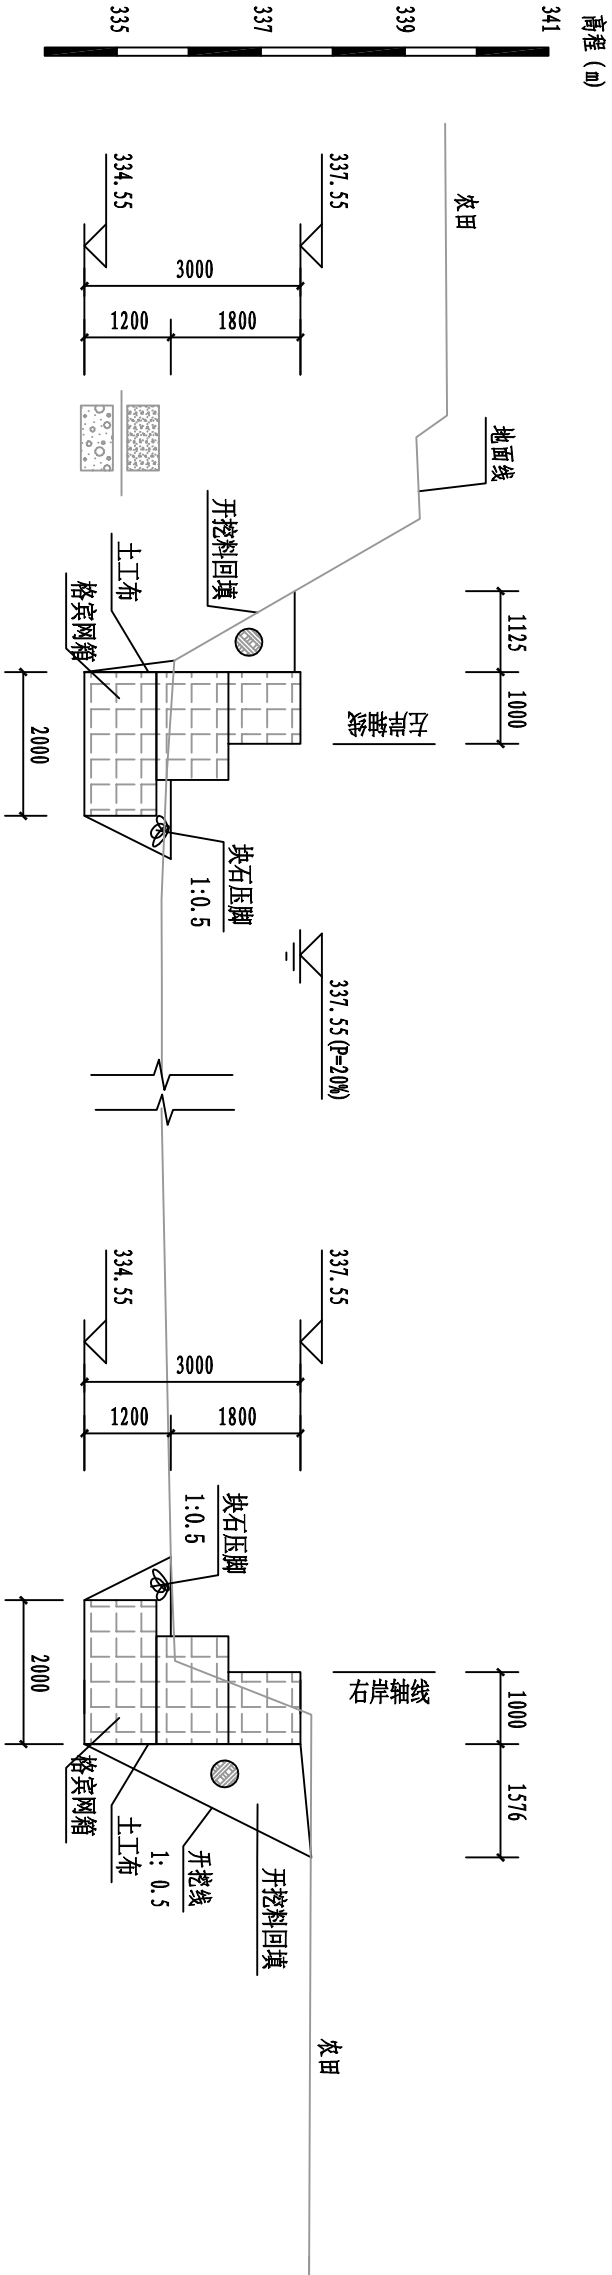

AZ0+100.00、AY0+050.00断面图 1:100

护岸控制桩号: AZ0+075.00~AZ0+125.00  
AY0+025.00~AY0+075.00

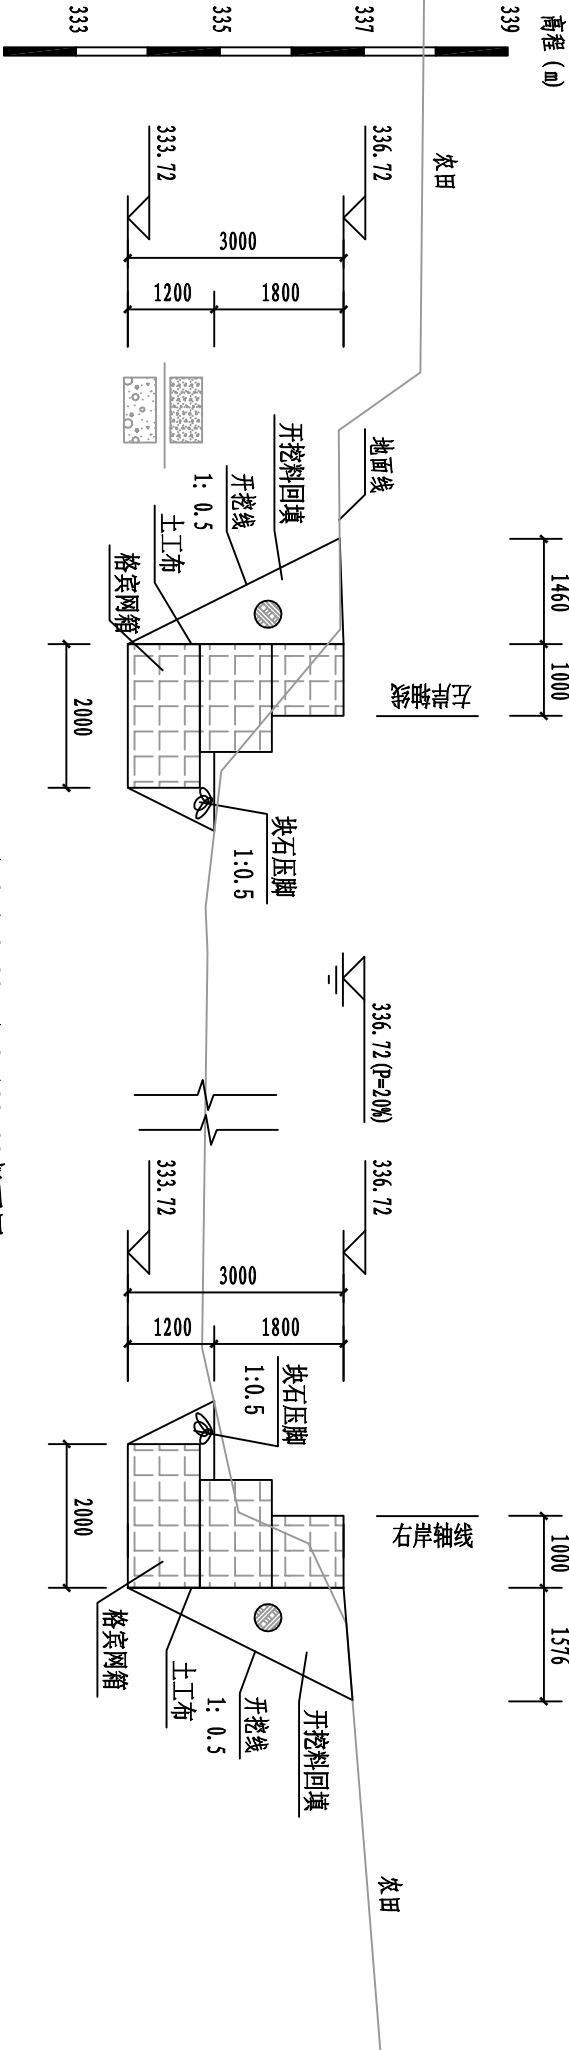

AZ0+150.00、AY0+100.00断面图 1:100


护岸控制桩号: AZ0+125.00~AZ0+175.00  
AY0+075.00~AY0+125.00

说明:

- 1、本图尺寸单位: 高程和桩号以m计, 其余以mm计。
- 2、挡墙背采用开挖料回填, 卵石相对密度 $>0.6$ , 土方回填压实度 $>0.91$ 。挡墙基础要求开挖至实土层, 基础承载力 $>150\text{KPa}$ 。
- 3、若挡墙基础为淤泥时, 需用块石置换基础。
- 4、未尽事宜按相关规范执行。




广西正源工程咨询有限公司					
核定 审查 校核 设计 制图	李科		富川瑶族自治县2025年石鼓河项目区		
	唐光尧		小流域综合治理提质增效项目		招标
	唐光尧		AZ0+100.00、AY0+050.00断面图 AZ0+150.00、AY0+100.00断面图		设计
					水保部分
发证单位	建设部		比例	见图	日期
设计证号	A145009758（临）		图号	ZYZA-FCX-SQH-SB-HDZL-06	

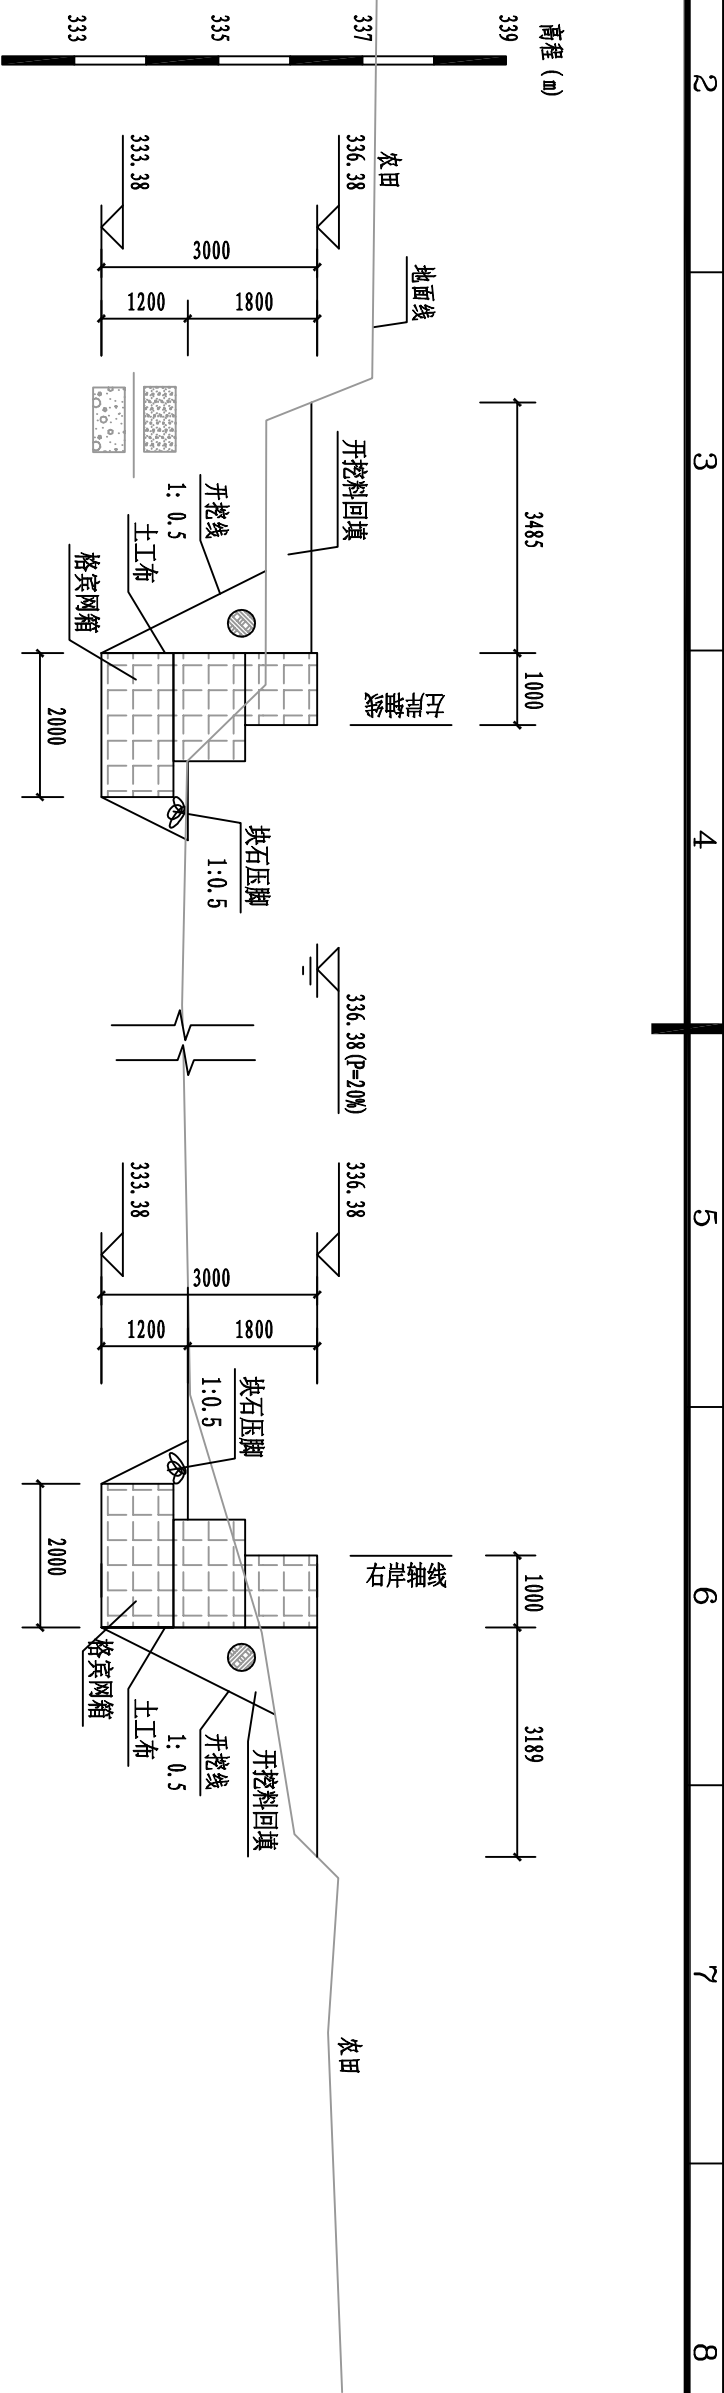

AZ0+200.00、AY0+150.00断面图 1:100

护岸控制桩号: AZ0+175.00~AZ0+225.00

AY0+125.00 ~ AY0+175.00

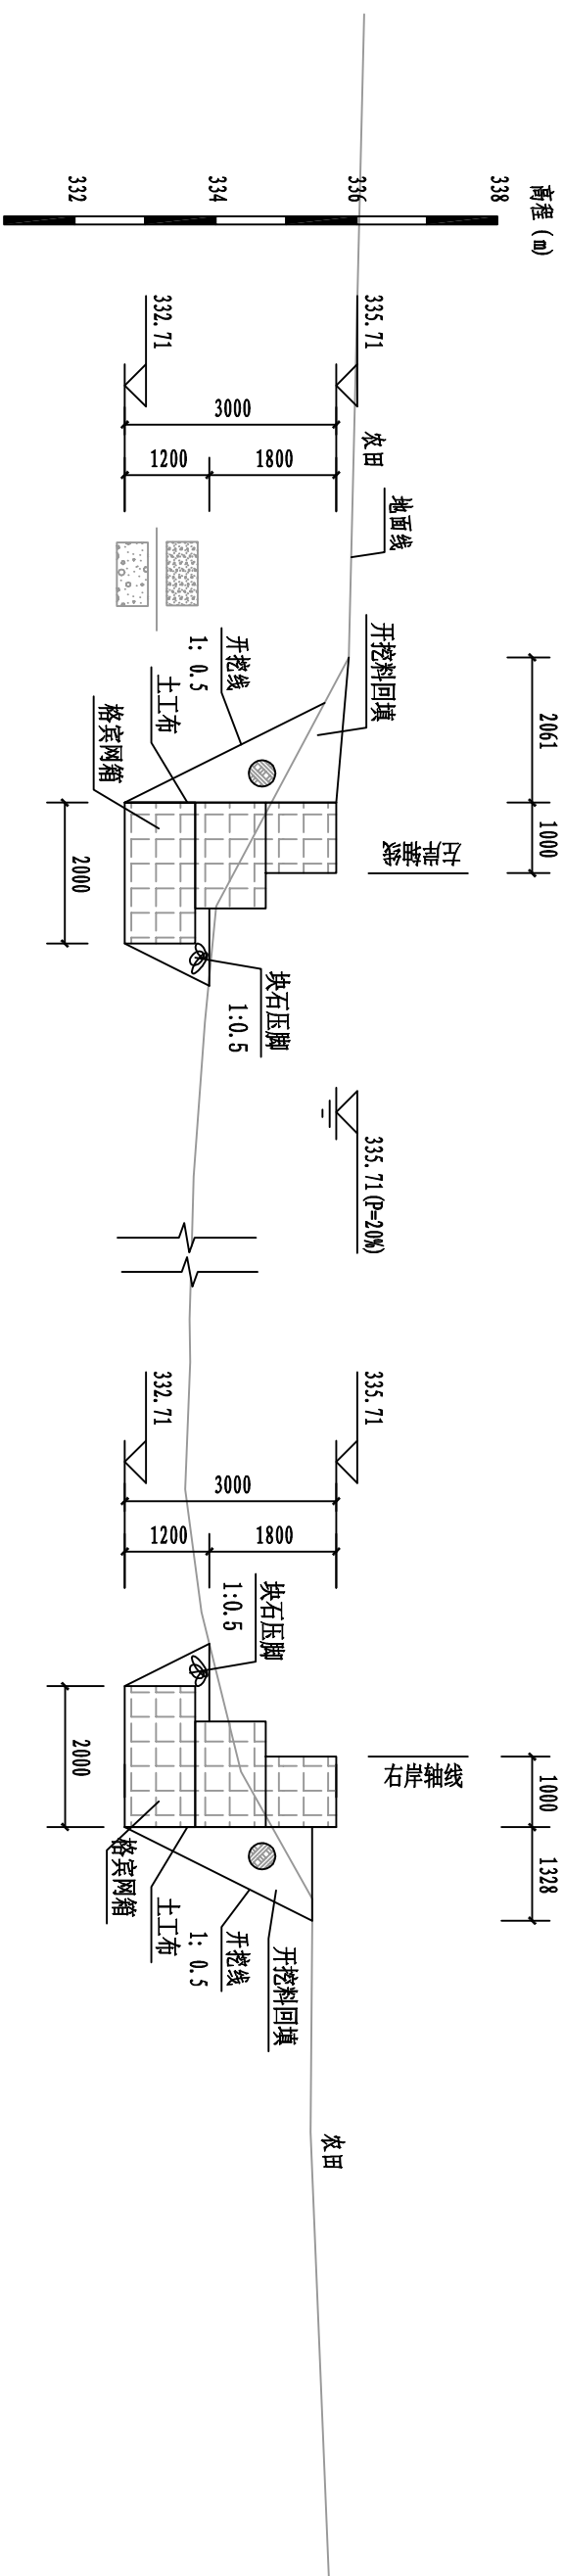

AZ0+250.00、AY0+200.00断面图 1:100

护岸控制桩号: AZ0+225.00~AZ0+275.00

AY0+175.00 ~ AY0+225.00

说明:

1、本图尺寸单位: 高程和桩号以mm计, 其余以mm计。

2、挡墙背采用开挖料回填,卵石相对密度 $\geq 0.6$ ,土方回填压实度 $\geq 0.91$ 。挡墙基础要求开挖至实土层,基础承载力 $\geq 150\text{KPa}$ 。


3、若挡墙基础为淤泥时,需用块石置换基础。

4、未尽事宜按相关规范执行。

广西正源工程咨询有限公司					
核定 审查 校核 设计 制图	水利	富川瑶族自治县2025年石鼓河项目区		招标	设计
	水利	小流域综合治理提质增效项目			
	水利	A20+200.00、A10+150.00断面图		水保	部分
	水利	A20+250.00、A10+200.00断面图			
发证单位	建设部	比例	见图	日期	2025.07
设计证号	A145009758（临）		图号	ZYZA-FCX-SGH-SB-HDL-07	




SIZE:A3+0=0.25A1

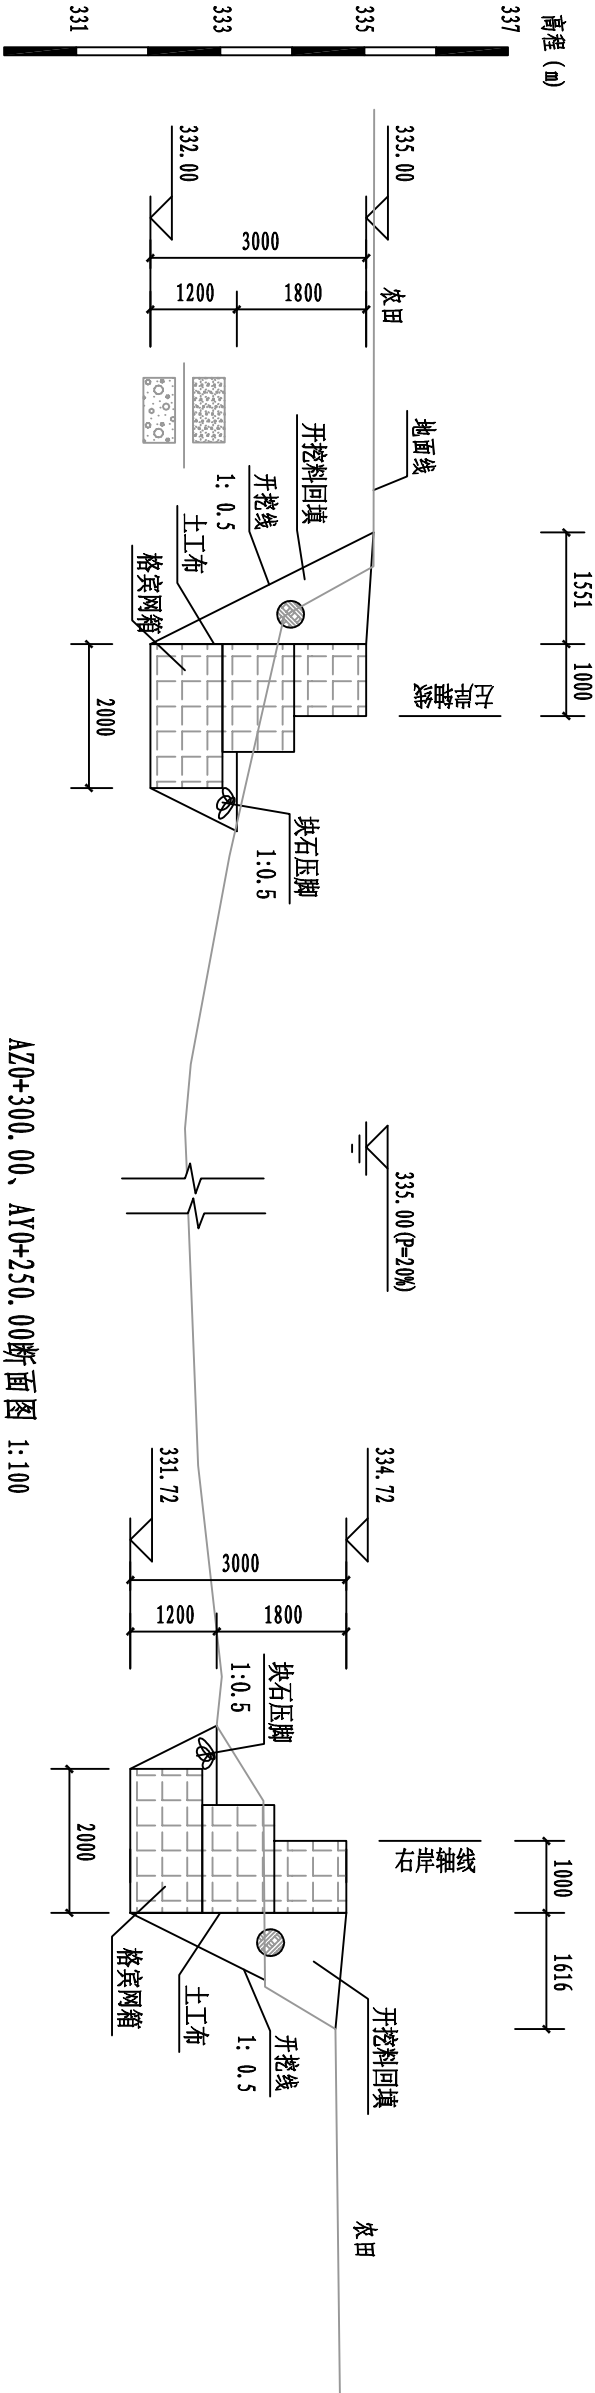

AZ0+300. 00、AY0+250. 00断面图 1:100

岸岸控制桩号：AZ0+275. 00~ AZ0+325. 00  
AY0+225. 00~ AY0+275. 00

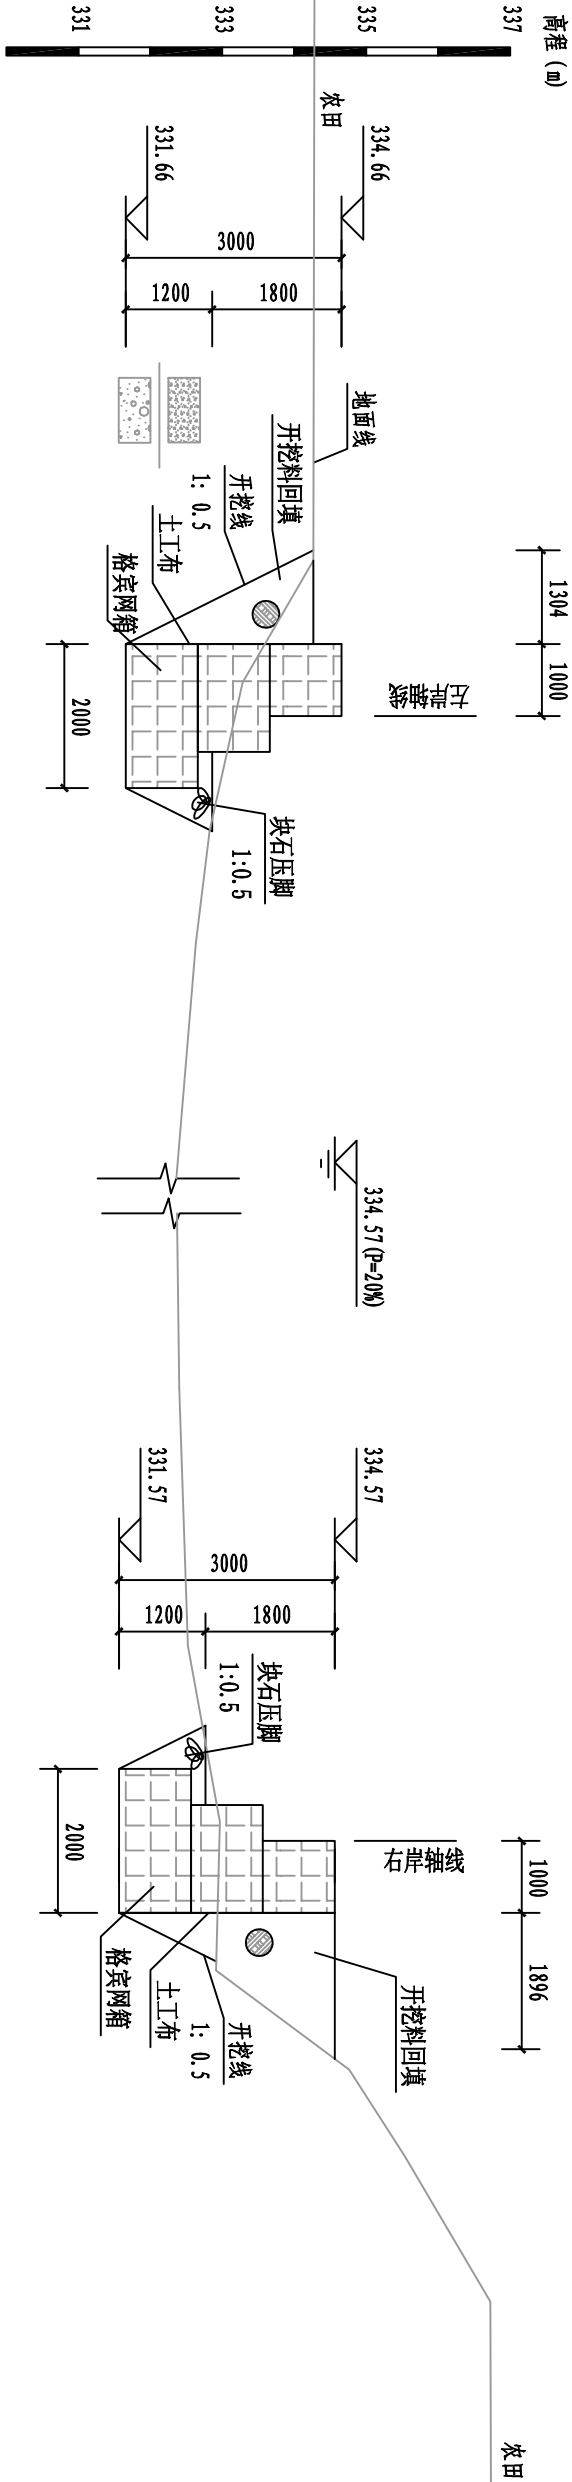

AZ0+350. 00、AY0+300. 00断面图 1:100

岸岸控制桩号：AZ0+325. 00~ AZ0+375. 00  
AY0+275. 00~ AY0+325. 00



- 说明：
- 1、本图尺寸单位：高程和桩号以m计，其余以mm计。
  - 2、挡墙背采用开挖料回填，卵石相对密度 $\geq 0.6$ ，土方回填压实度 $\geq 0.91$ ，挡墙基础要求开挖至实土层，基础承载力 $\geq 150kPa$ 。
  - 3、若挡墙基础为淤泥质时，需用块石置换基础。
  - 4、未尽事宜按相关规范执行。


广西正源工程咨询有限公司

核定	李科		富川瑶族自治县2025年石鼓河项目区			招标	设计
审查	廖光尧		小流域综合治理提质增效项目			水保	部分
校核	廖光尧		AZ0+300.00、AY0+250.00断面图				
设计			AZ0+350.00、AY0+300.00断面图				
制图	李科						
发证单位	建设部		比例	见图	日期	2025.07	
设计证号	A145009758（临）		图号	ZYZX-FCX-SQH-SB-HDZL-08			







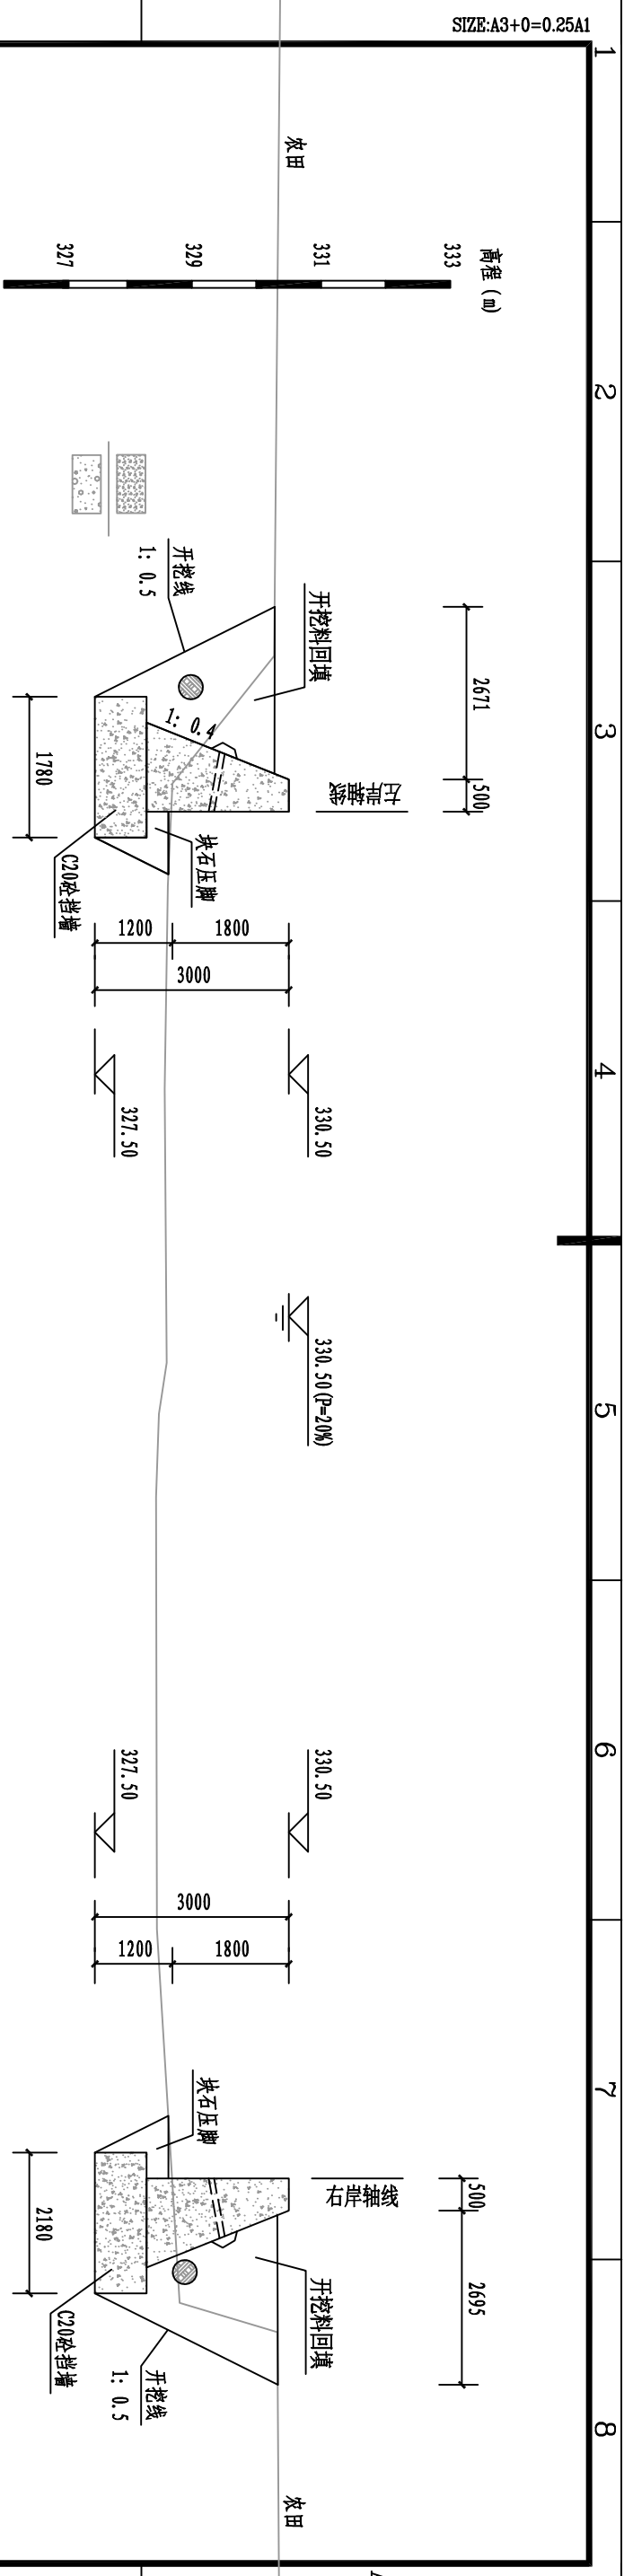


---

---

---

---

AY0+515.00 ~ AY0+530.00 (a)

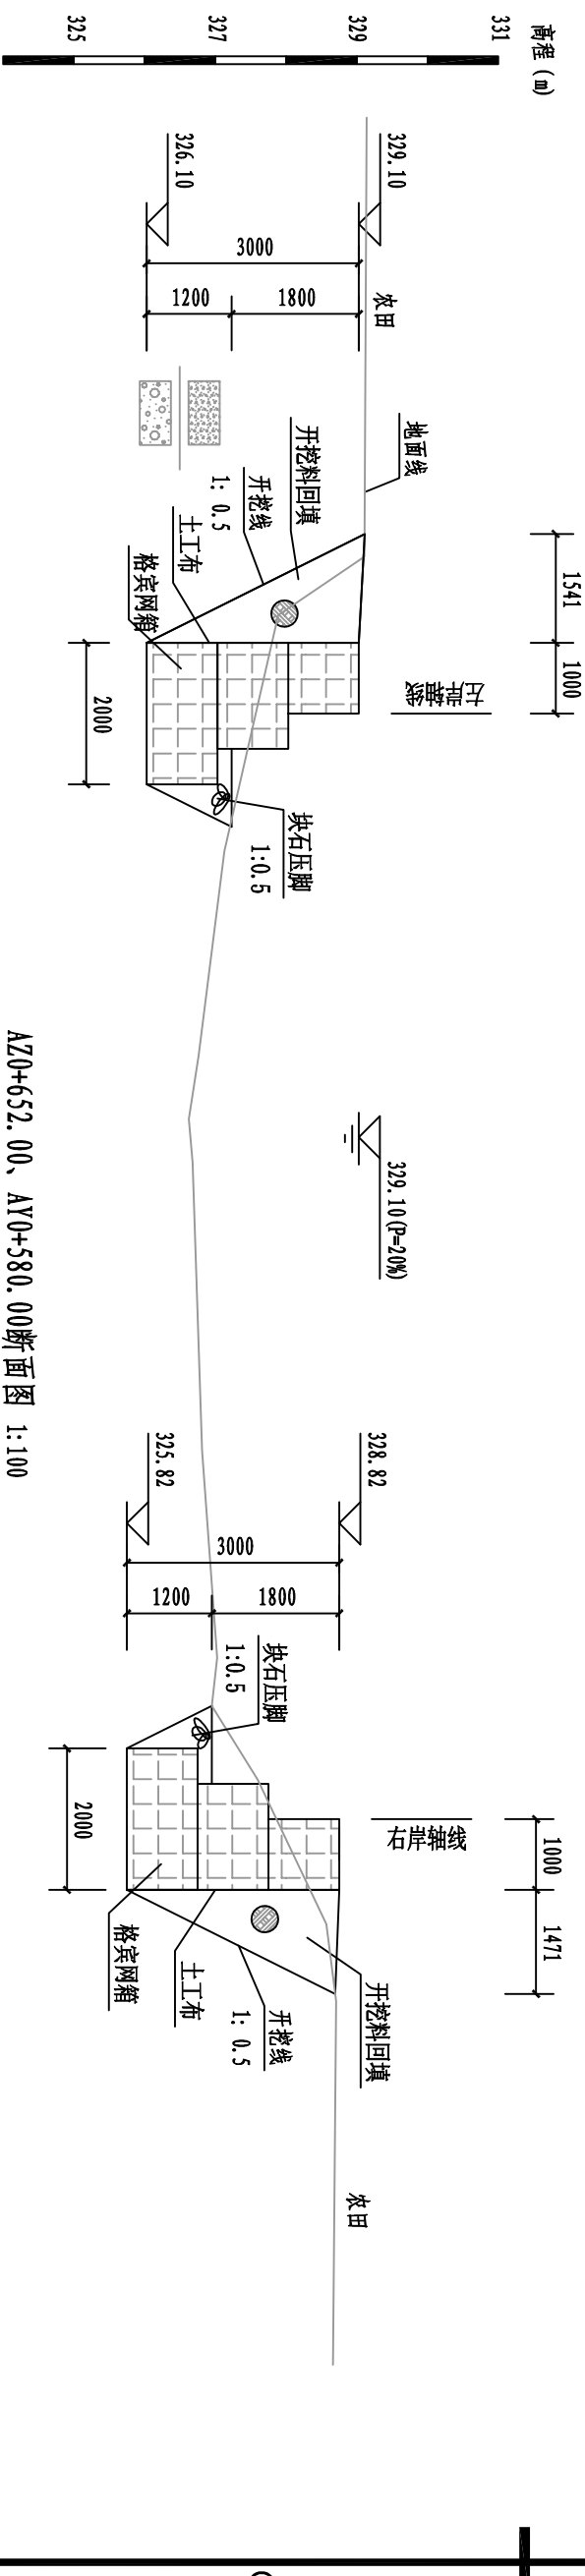

---


---

---

AY0+530.00(b) ~ AY0+605.00


广西正源工程咨询有限公司				
核定	杏林		富川瑶族自治县2025年石炭河项目区	
			招标	设计
审查	廖光尧	小流域综合治理提质增效项目	水保部分	
校核	廖光尧			
设计				
制图	廖光尧	AZ0+587.00、AY0+509.00断面图 AZ0+652.00、AY0+580.00断面图		
发证单位	建设部	比例	见图	日期
设计证号	A145009758（临）	图号	ZYZK-FCK-SQH-SB-HDZL-11	

SIZE:A3+0=0.25A1

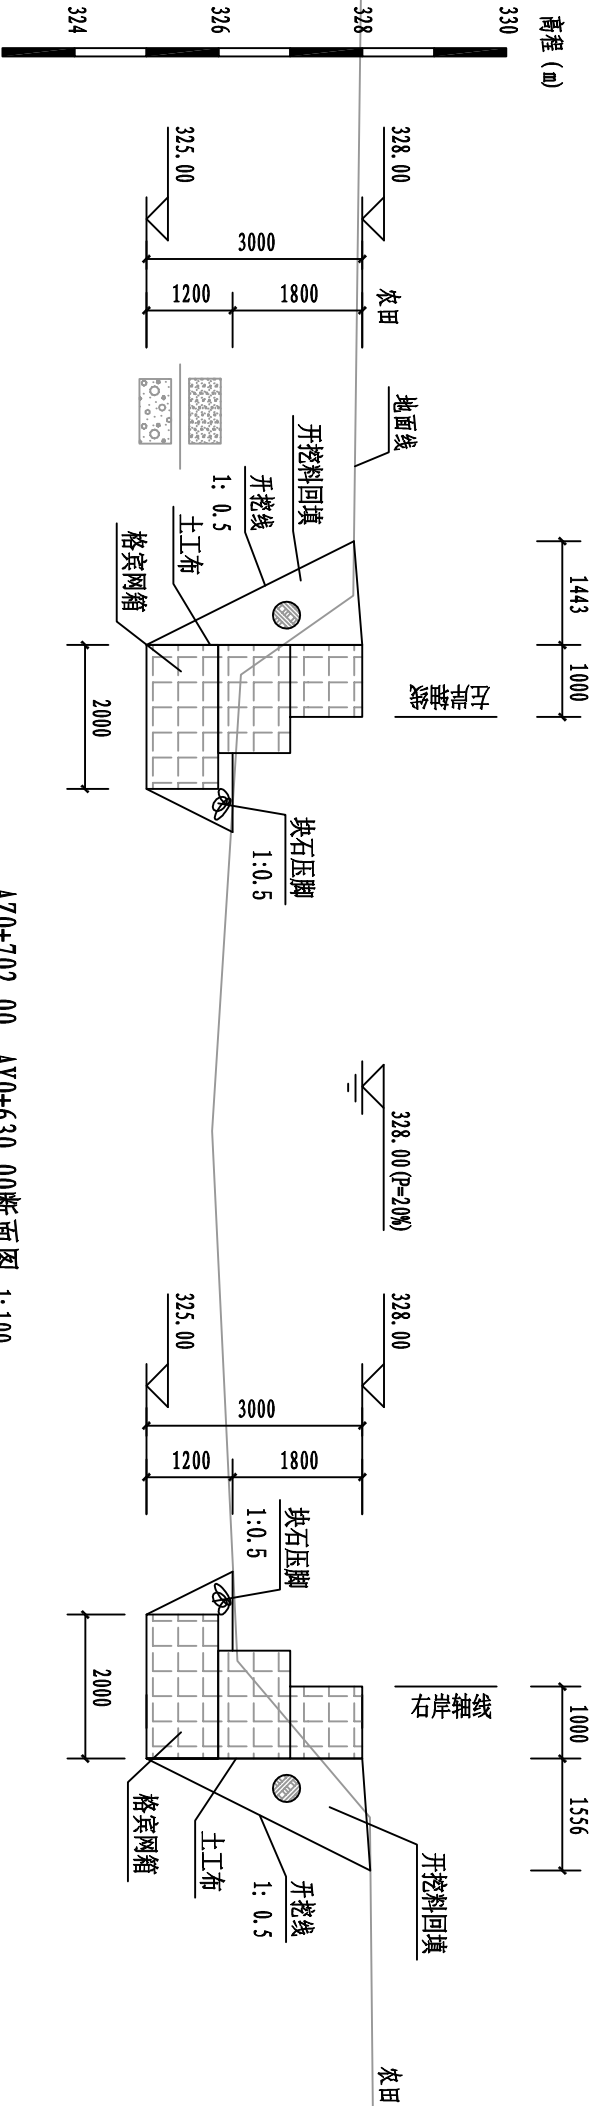

AZ0+702.00、AY0+630.00断面图 1:100

护岸控制桩号: AZ0+677.00~AZ0+727.00  
AY0+605.00~AY0+655.00

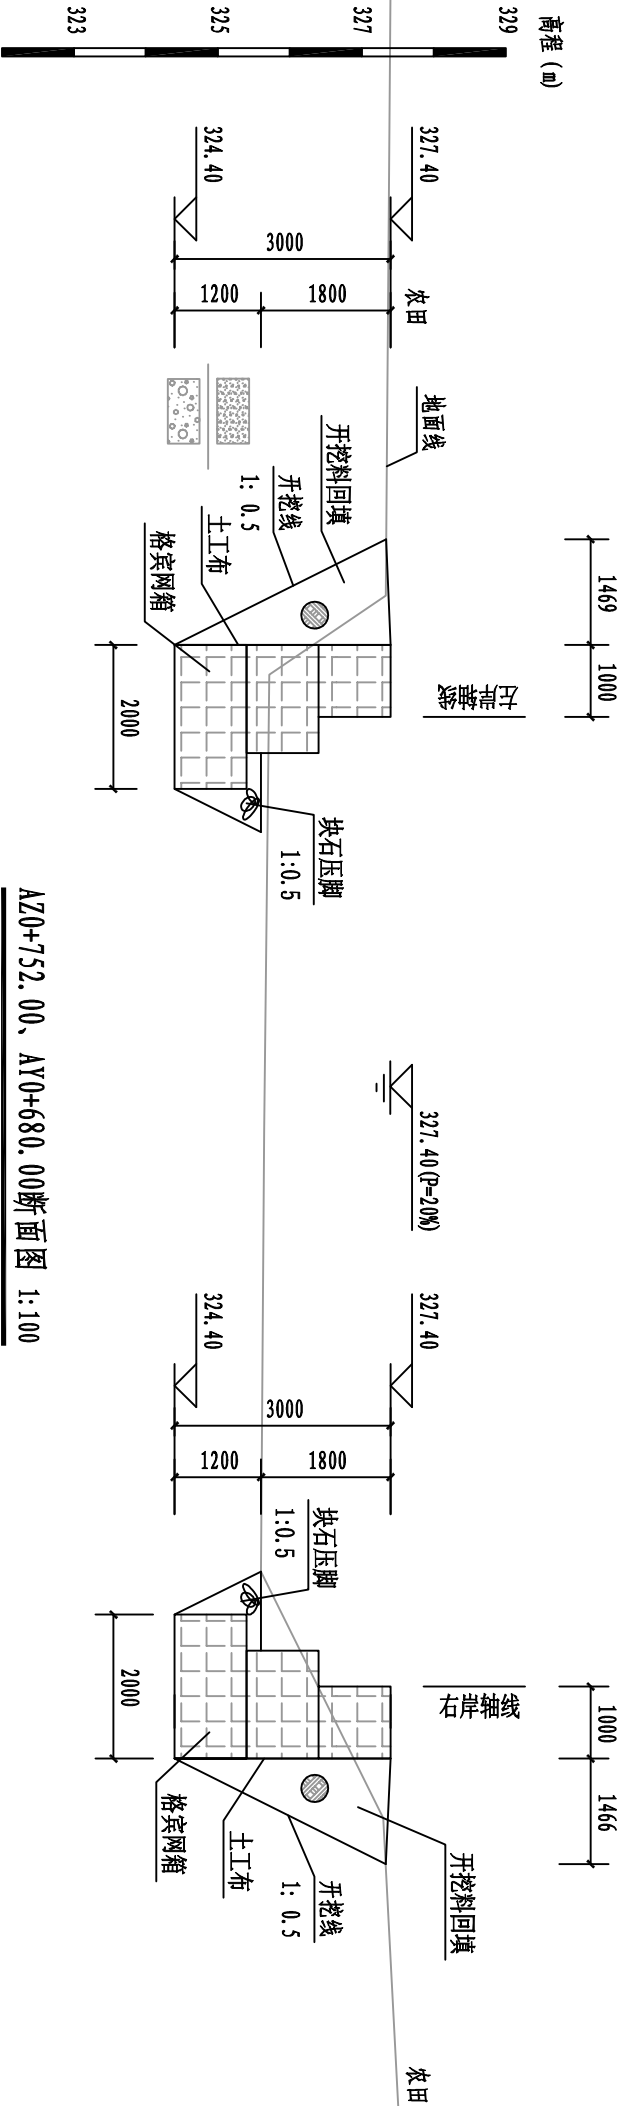


AZ0+752.00、AY0+680.00断面图 1:100

护岸控制桩号: AZ0+727.00~AZ0+777.00  
AY0+655.00~AY0+705.00

说明:


- 1、本图尺寸单位: 高程和桩号以m计, 其余以mm计。
- 2、挡墙背采用开挖料回填, 卵石相对密度 $\geq 0.6$ , 土方回填压实度 $\geq 0.91$ 。挡墙基础要求开挖至实土层, 基础承载力 $\geq 150\text{Kpa}$ 。
- 3、若挡墙基础为淤泥时, 需用块石置换基础。
- 4、未尽事宜按相关规范执行。

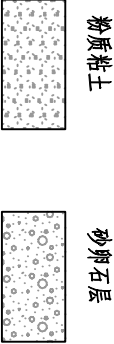

广西正源工程咨询有限公司


核定	李科		富川瑶族自治县2025年石鼓河项目区			招标	设计
审查	廖光尧		小流域综合治理提质增效项目			水保	部分
校核	廖汉泽		AZ0+702.00、AY0+630.00断面图 AZ0+752.00、AY0+680.00断面图				
设计							
制图	李科						
发证单位	建设部		比例	见图	日期	2025.07	
设计证号	A145009758（临）		图号	ZYZA-FCX-SQH-SB-HDZL-12			

SIZE:A3+0=0.25A1

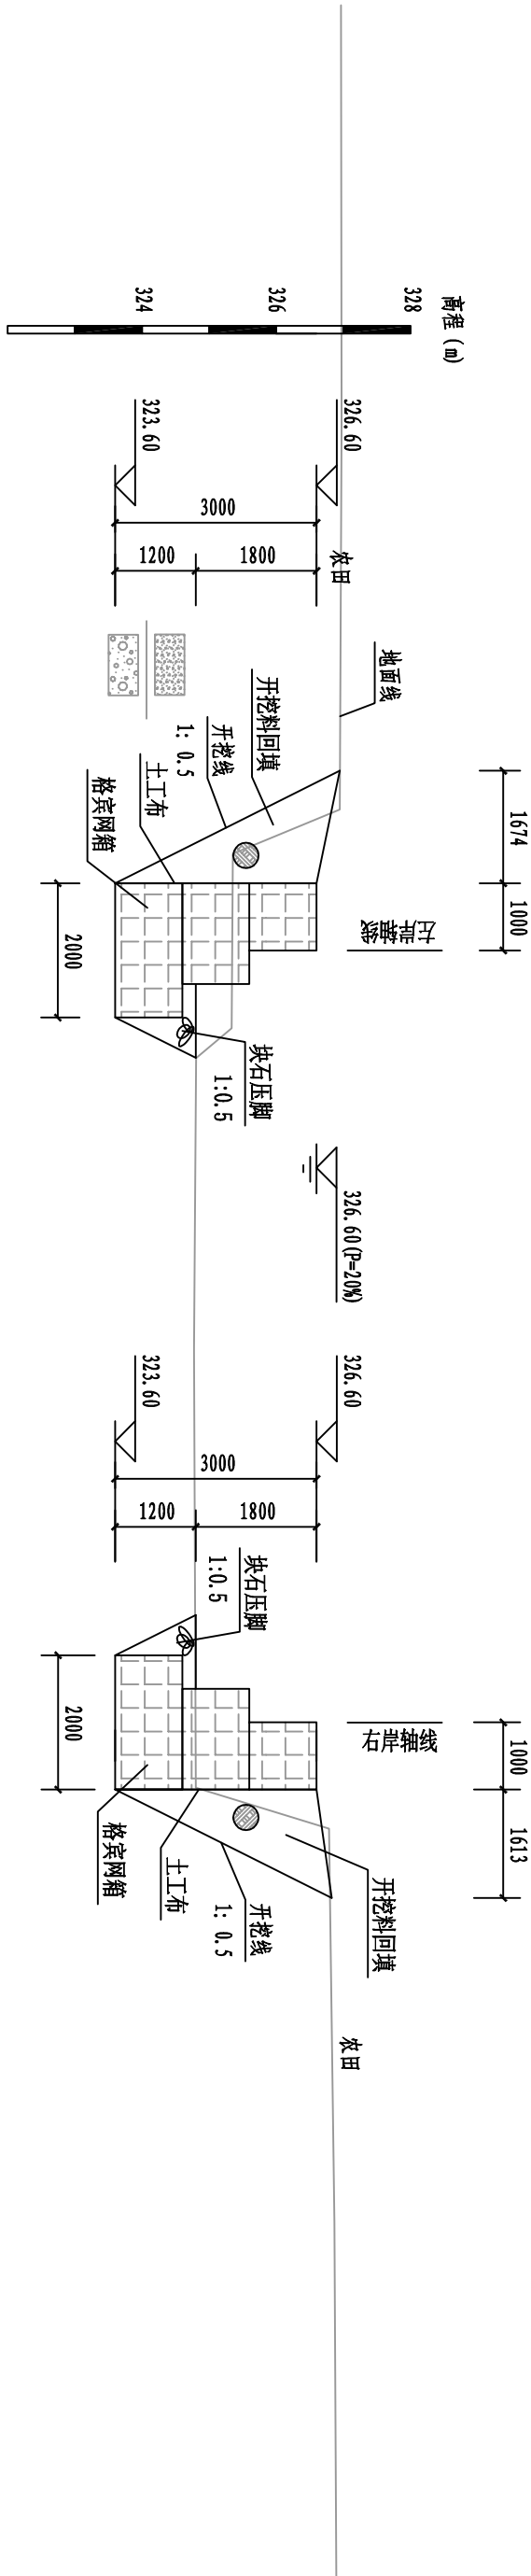

AZ0+802.00、AY0+730.00断面图 1:100

护岸控制桩号: AZ0+777.00~AZ0+827.00  
AY0+705.00~AY0+755.00

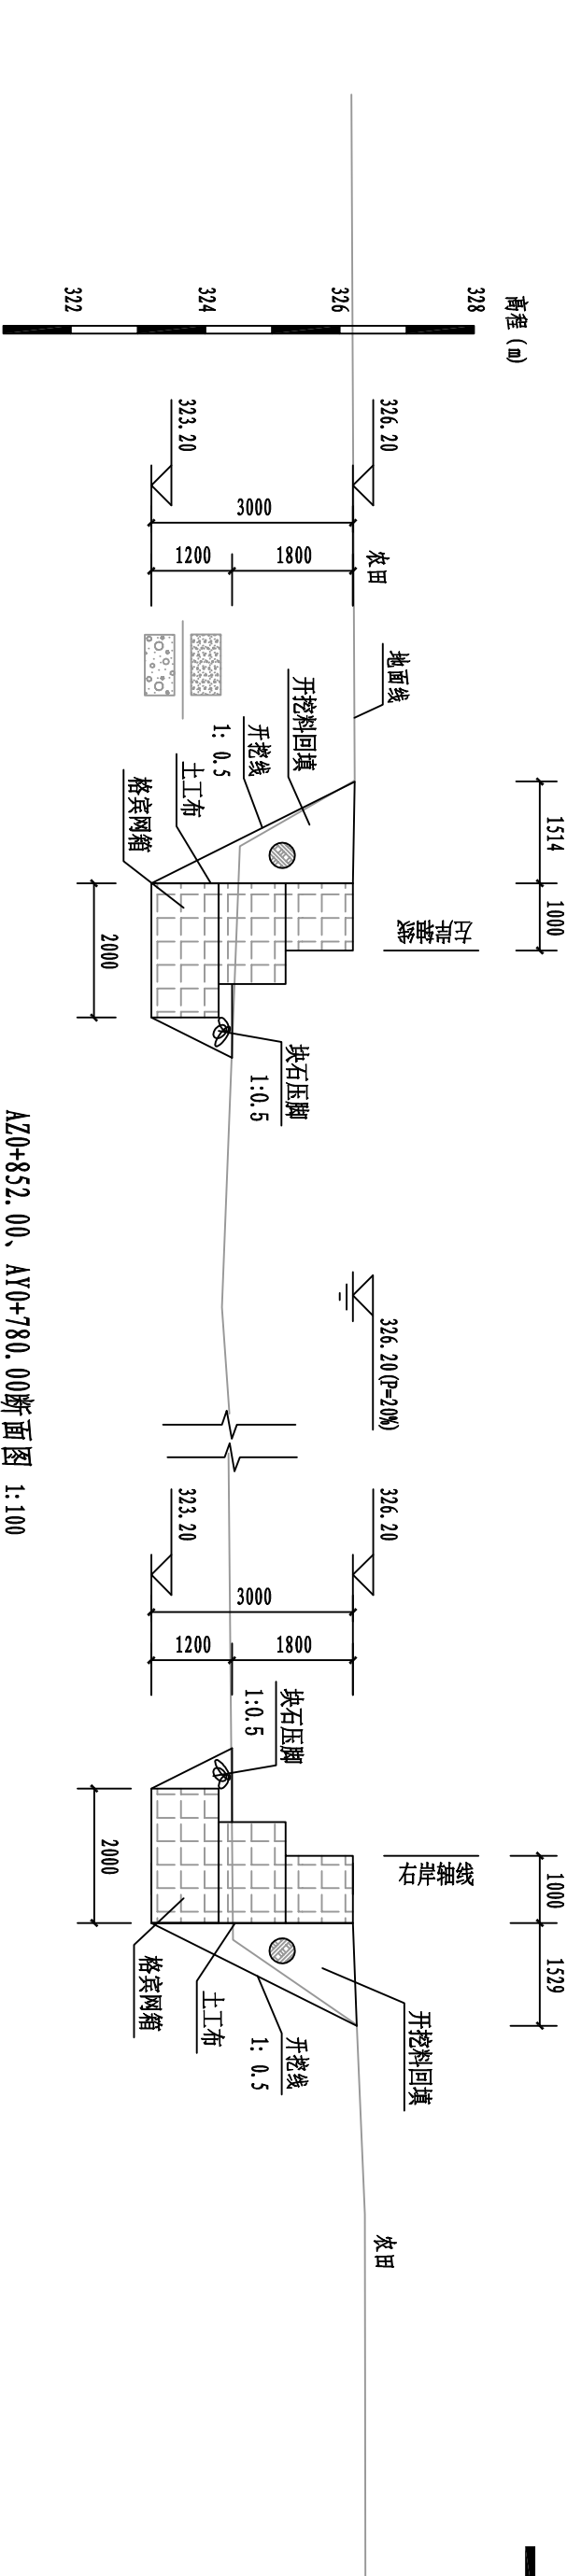

AZ0+852.00、AY0+780.00断面图 1:100

护岸控制桩号: AZ0+827.00~AZ0+888.00  
AY0+755.00~AY0+807.00


说明:

- 1、本图尺寸单位: 高程和桩号以m计, 其余以mm计。
- 2、挡墙背采用开挖料回填, 卵石相对密度 $\geq 0.6$ , 土方回填压实度 $\geq 0.91$ 。挡墙基础要求开挖至实土层, 基础承载力 $\geq 150kPa$ 。
- 3、若挡墙基础为淤泥时, 需用块石置换基础。
- 4、未尽事宜按相关规范执行。




广西正源工程咨询有限公司					
核定	李科		富川瑶族自治县2025年石鼓河项目区		
审查	李光龙		小流域综合治理提质增效项目		招标 设计
校核	李光龙		AZ0+802.00、AY0+730.00断面图 AZ0+852.00、AY0+780.00断面图		
设计					
制图	李光龙				
发证单位	建设部		比例	见图	日期 2025.07
设计证号	A145009758 (临)		图号	ZYZA-FCX-SQH-SB-HDLZ-13	



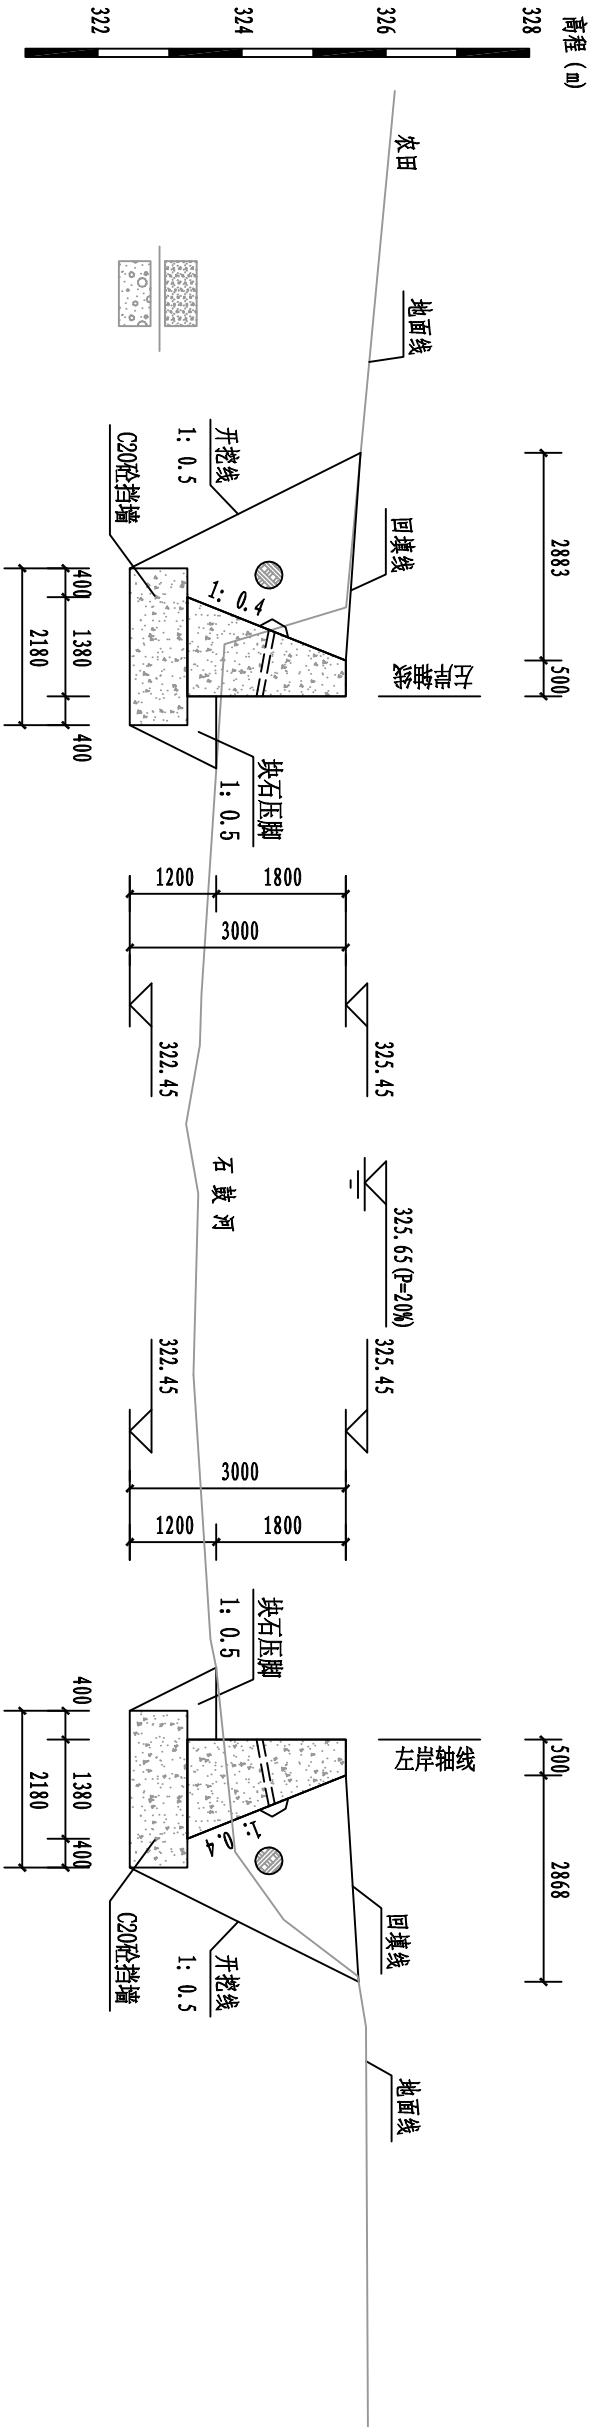

AZ0+888.00、AY0+807.00断面图 1:100

护岸控制桩号: AZ0+888.00~AZ0+903.00(a)  
AY0+807.00~AY0+822.00(b)

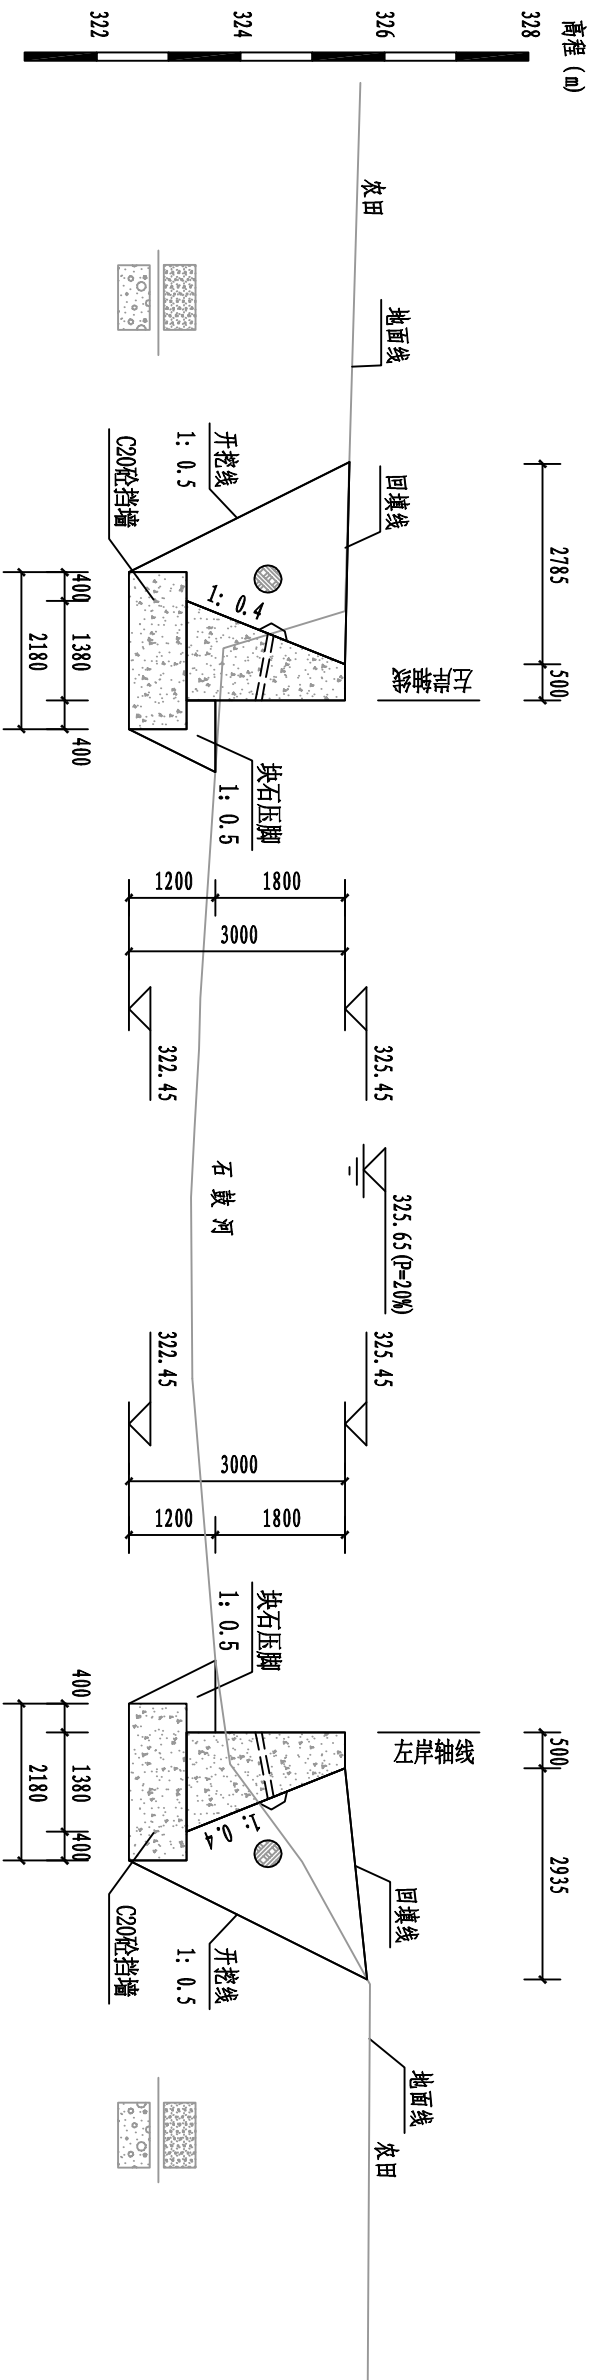

AZ0+918.00、AY0+837.00断面图 1:100

护岸控制桩号: AZ0+903.00(b)~AZ0+918.00  
AY0+822.00(b)~AY0+837.00

说明:


- 1、本图尺寸单位: 高程和桩号以m计, 其余以mm计。
- 2、挡墙背采用开挖料回填, 卵石相对密度 $\geq 0.6$ , 土方回填压实度 $\geq 0.91$ 。挡墙基础要求开挖至实土层, 基础承载力 $\geq 150\text{Kpa}$ 。
- 3、若挡墙基础为淤泥时, 需用块石置换基础。
- 4、未尽事宜按相关规范执行。



广西正源工程咨询有限公司


核定	李科		富川瑶族自治县2025年石鼓河项目区			招标	设计
审查	廖光尧		小流域综合治理提质增效项目			水保	部分
校核	廖光尧		AZ0+888.00、AY0+807.00断面图				
设计							
制图	李科						
发证单位	建设部		比例	见图	日期	2025.07	
设计证号	A145009758（临）		图号	ZYZA-FCX-SQH-SB-HDLZL-14			

SIZE:A3+0=0.25A1

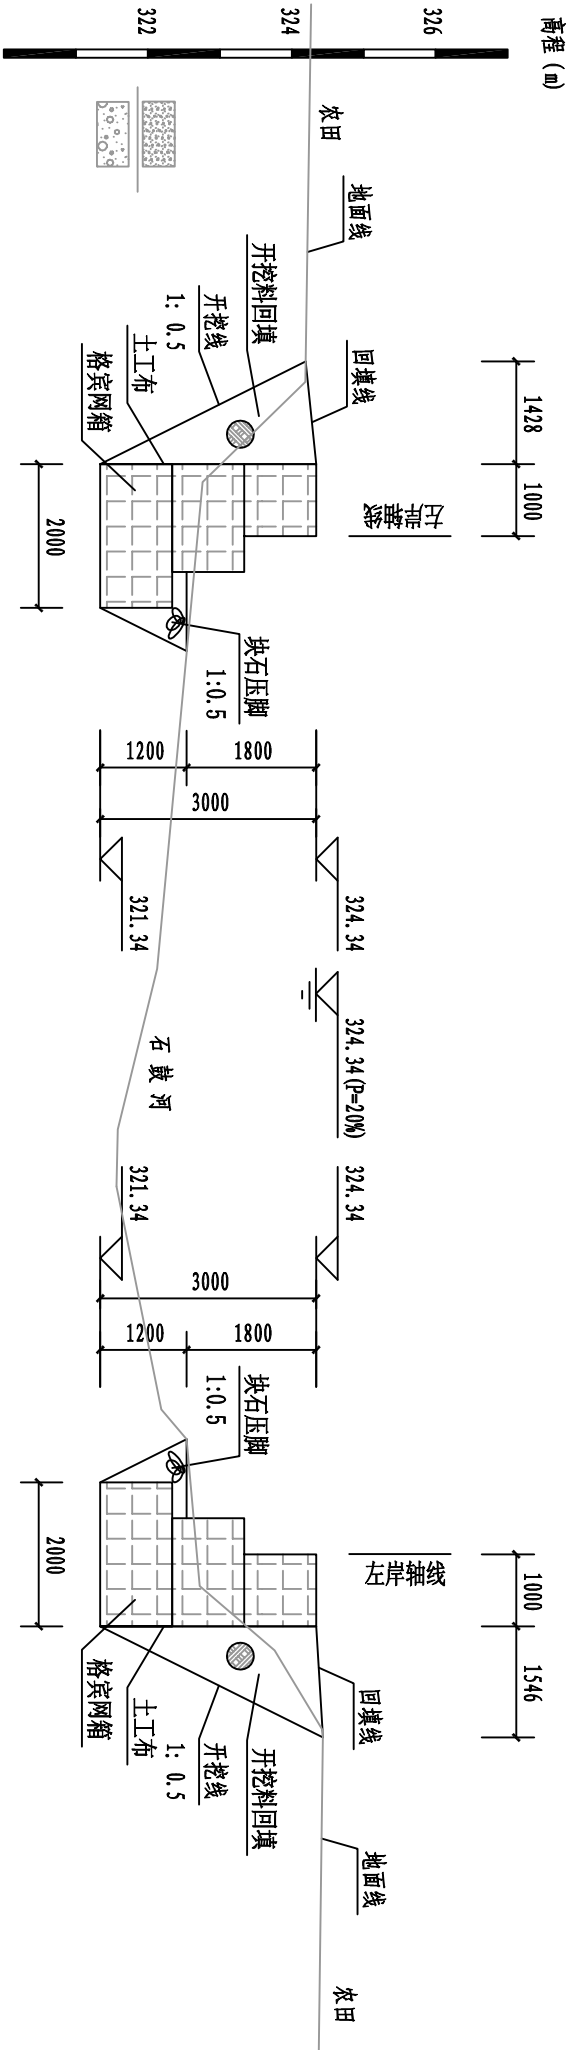

AZ0+968.00、AY0+865.00断面图 1:100


护岸控制桩号: AZ0+918.00 ~ AZ0+993.00  
AY0+837.00 ~ AY0+890.00

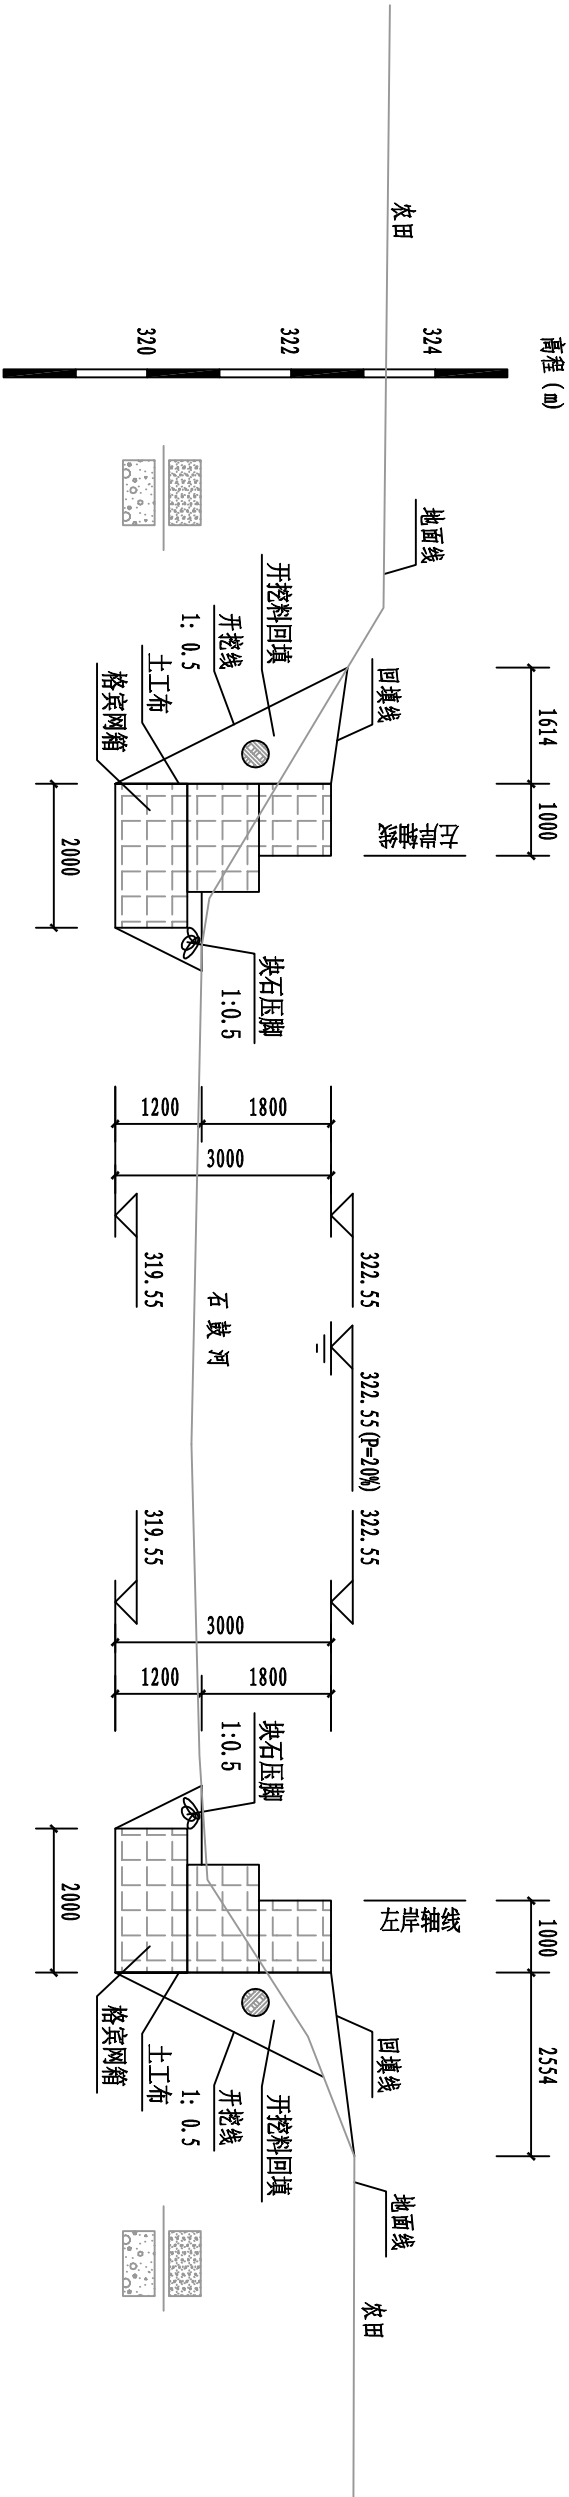


AZ1+018.00、AY0+915.00断面图 1:100

护岸控制桩号: AZ0+993.00 ~ AZ1+043.00  
AY0+890.00 ~ AY0+949.00

- 说明:
1. 本图尺寸单位: 高程和桩号以m计, 其余以mm计。
  2. 挡墙背采用开挖料回填, 卵石相对密度 $>0.6$ , 土方回填压实度 $>0.91$ . 挡墙基础要求开挖至实土层, 基础承载力 $>150kpa$ .
  3. 若挡墙基础为淤泥时, 需用块石置换基础。
  4. 未尽事宜按相关规范执行。

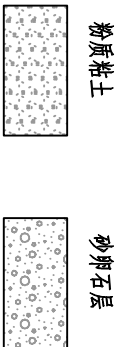

广西正源工程咨询有限公司					
核定	李科		富川瑶族自治县2023年石墩河项目区		
审查	李光彪		小流域综合治理提质增效项目		招标 设计
校核	李光彪		AZ0+968.00、AY0+865.00断面图 AZ1+018.00、AY0+915.00断面图		
设计					
制图	李光彪				
发证单位	建设部		比例	见图	日期 2025.07
设计证号	A145009758 (临)		图号	ZYZA-FCX-SQH-SB-HDLZL-15	

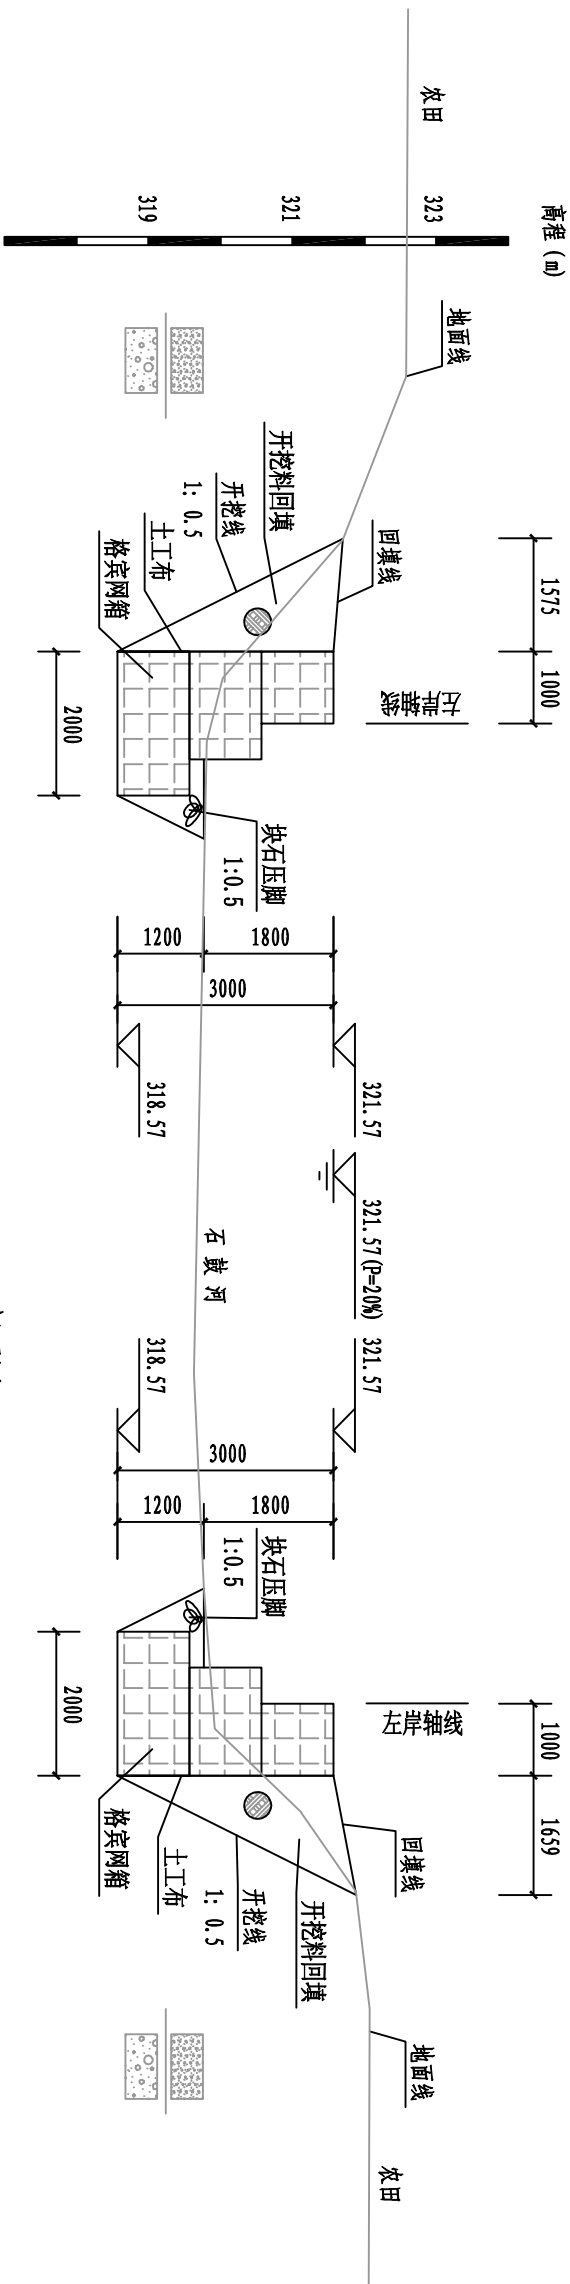

AZ1+068.00、AY0+983.00断面图 1:100

护岸控制桩号: AZ1+043.00~AZ1+102.00

AY0+949.00 ~ AY0+983.00


广西正源工程咨询有限公司

核定	水利部		四川省凉山彝族自治州石鼓河项目区 小流域综合治理提质增效项目	招标设计		
审查	凉山州			水保部分		
校核	廖经济			AZ1+068.00、AY0+983.00断面图		
设计						
制图	李安宇					
发证单位	建设部		比例	见图	日期	2025.07
设计证号	A145009758（临）		图号	ZYZX-FCX-SQH-SB-HDLZL-16		




SIZE:A3+0=0.25A1

A  
B  
C  
D

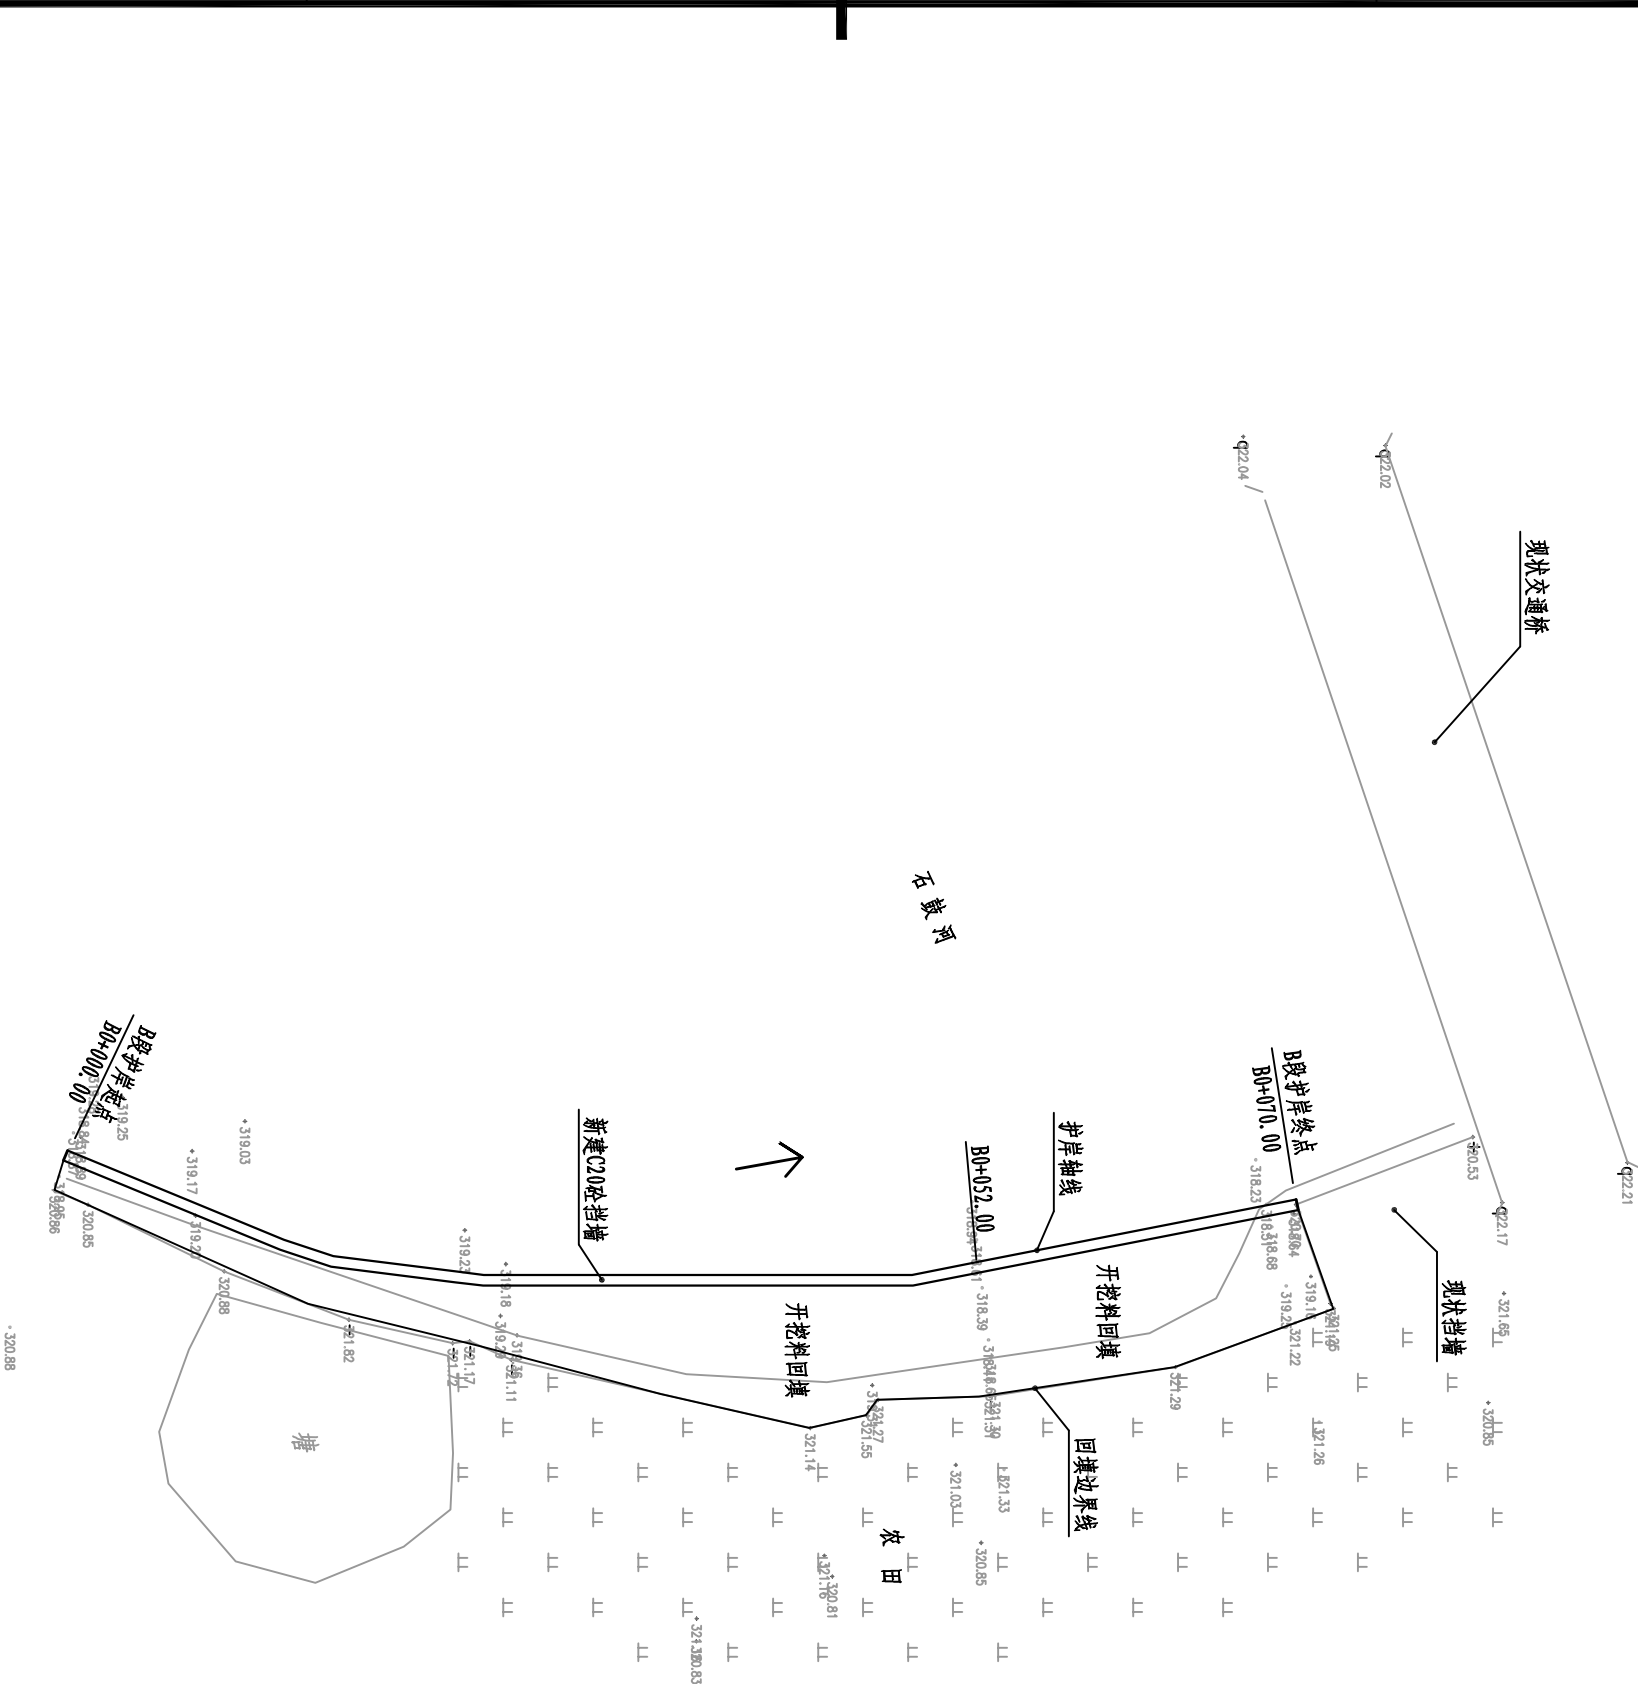



B段护岸平面布置图 1:500

- 1、本图尺寸单位: 高程和桩号以m计;
- 2、本工程B段治理河长70m, 新建右岸护岸长度70m.
- 3、右岸护岸挡墙为C20砼挡墙.
- 4、本图坐标系为2000国家坐标系, 高程为85国家高程系统.
- 5、本图与实地不符之处以实地为准, 未尽事宜按相关规范执行.

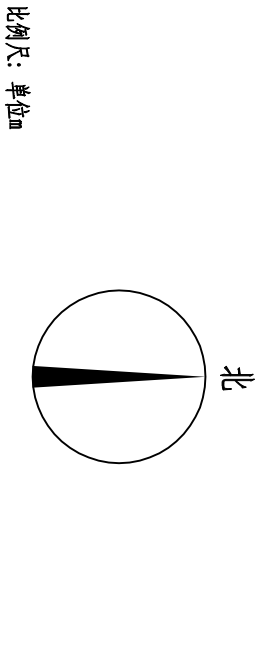

广西正源工程咨询有限公司					
核定	李科		富川瑶族自治县2025年石墩河项目区		招标 设计
审查	潘光尧		小流域综合治理提质增效项目		水保 部分
校核	唐汉清		B段护岸平面布置图		
设计					
制图	李科				
发证单位	建设部		比例	见图	日期 2025.07
设计证号	A145009758 (临)		图号	ZYTX-FQX-SGH-SB-MDL-17	

SIZE:A3+0=0.25A1

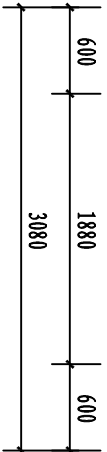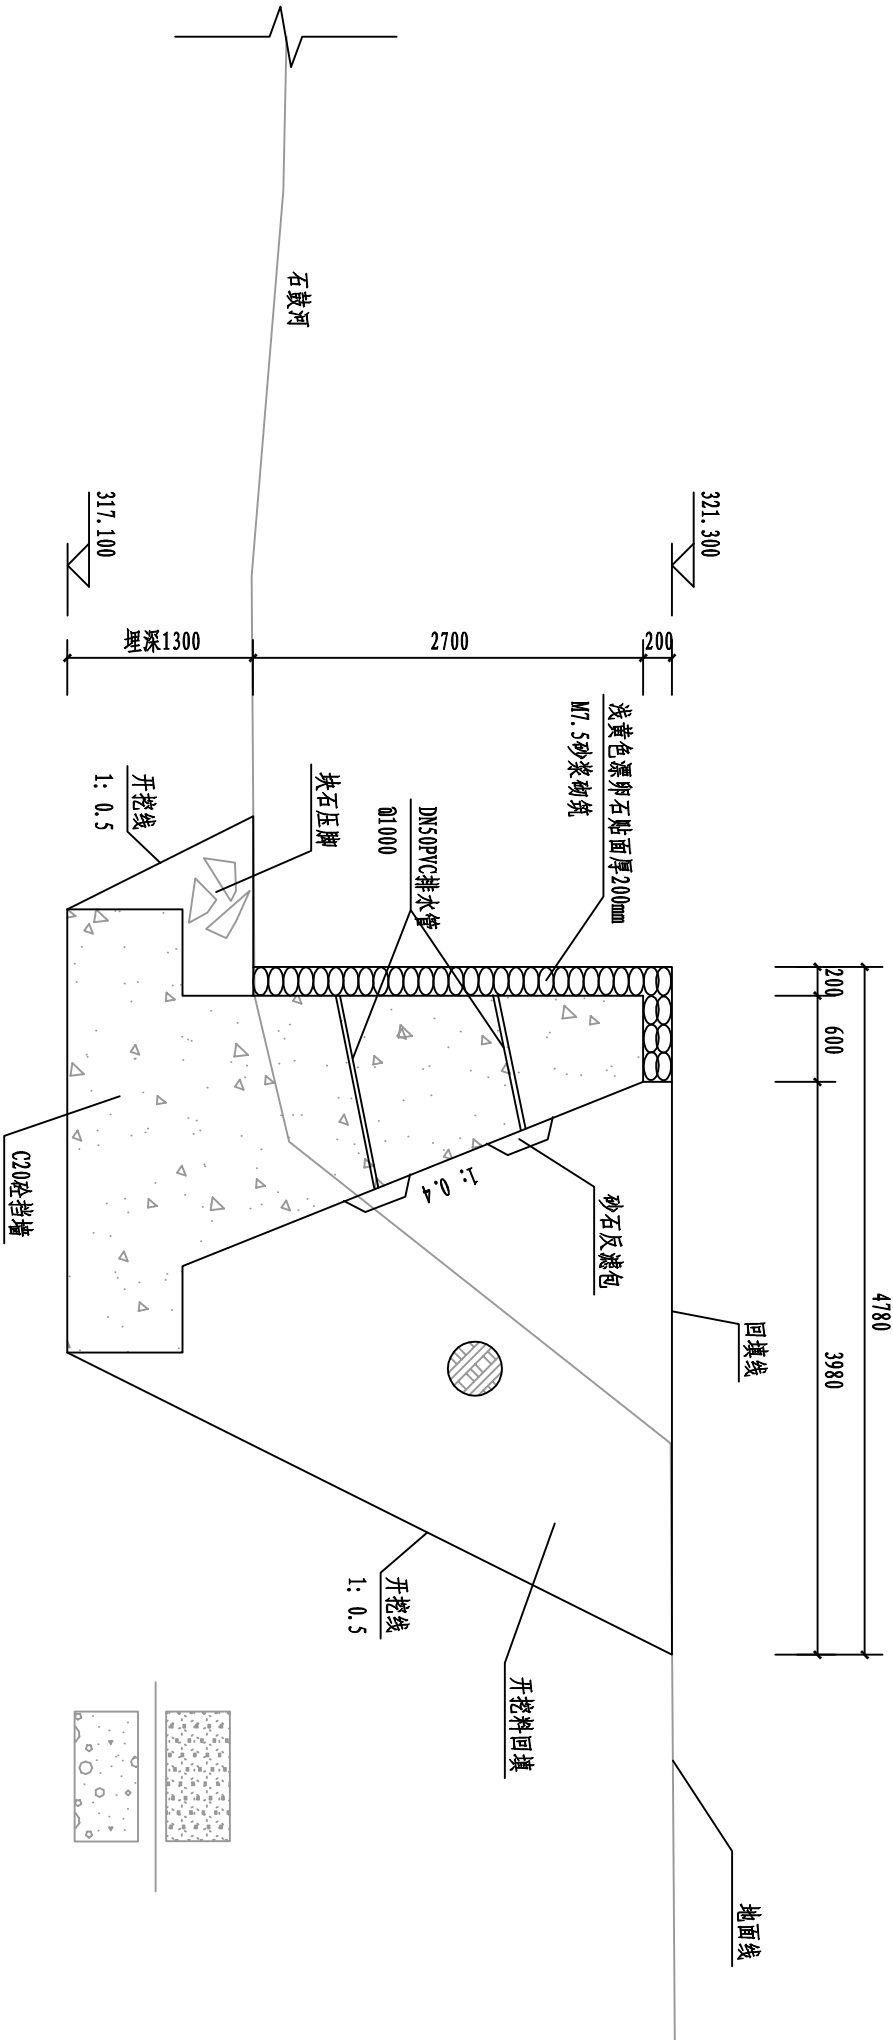


B0+052.00断面图 1:50

步岸控制桩号: B0+000.00~B0+070.00


说明:

1. 本图尺寸单位: 高程和桩号以m计, 其余以mm计。
2. 挡墙背采用开挖料回填, 卵石相对密度 $>0.6$ , 土方回填压实度 $>0.91$ . 挡墙基础要求开挖至实土层, 基础承载力 $>150kPa$ .
3. 若挡墙基础为淤泥质土, 需用块石置换换基础。
4. 挡墙每隔10m进行分缝, 缝宽2cm, 内填沥青木板。
5. 未尽事宜按相关规范执行。

粉质粘土

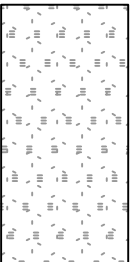


卵石石层

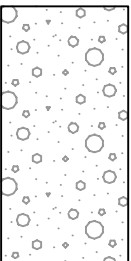


广西正源工程咨询有限公司

核定	李科		富川瑶族自治县2025年石鼓河项目区			招标	设计
审查	潘光彪		小流域综合治理提质增效项目			水保	部分
校核	唐汉峰		B0+052.00断面图				
设计							
制图	李科						
发证单位	建设部		比例	见图	日期	2025.07	
设计证号	A145009758（临）		图号	ZYZA-FCX-SQH-SB-HDZL-18			


SIZE:A3+0=0.25A1

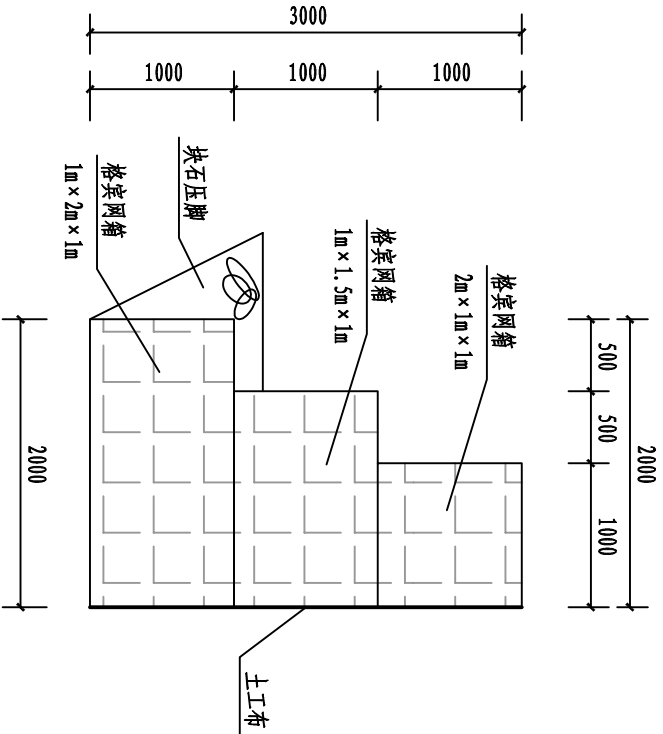

格宾网箱挡墙设计图 1:50

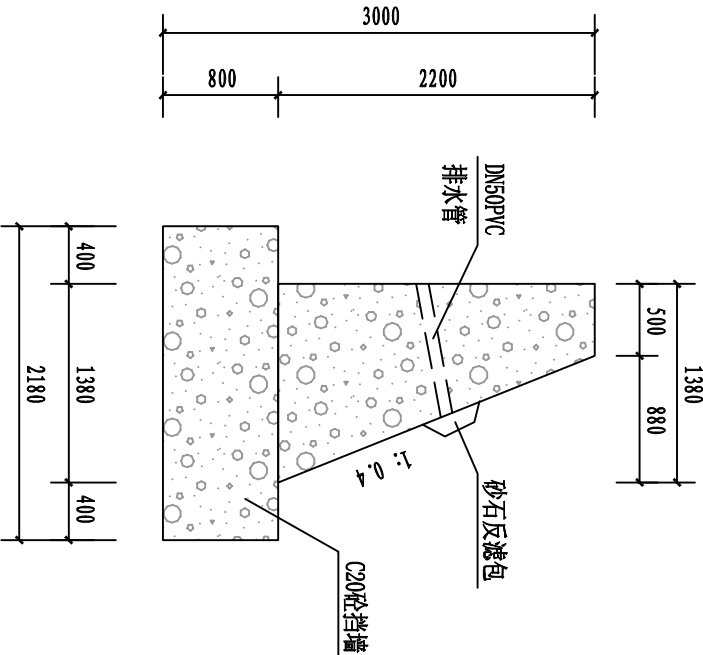

C20砼挡墙设计图 1:50

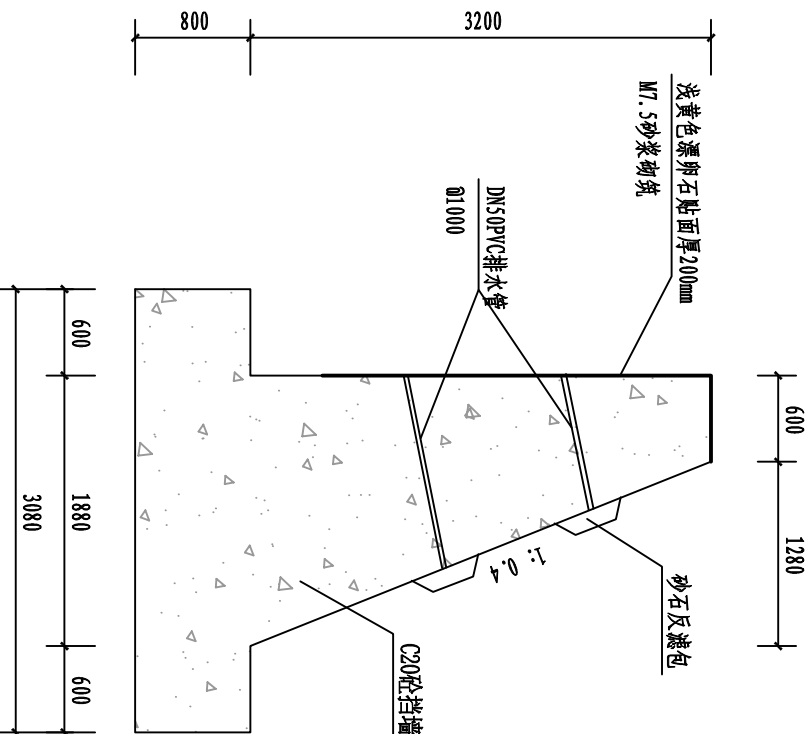

C20砼挡墙设计图3 1:50


- 说明:
- 1、本图尺寸单位: 以mm计。
  - 2、挡墙背采用开挖料回填, 卵石相对密度 $\geq 0.6$ , 土方回填压实度 $\geq 0.91$ 。挡墙基础要求开挖至实土层, 基础承载力 $\geq 150kPa$ 。
  - 3、若挡墙基础为淤泥时, 需用块石置换换基础。
  - 4、C20砼挡墙每隔10m设置一分缝, 缝宽2cm, 内填沥青木板。
  - 5、未尽事宜按相关规范执行。

广西正源工程咨询有限公司


核定	李科		富川瑶族自治县2025年石鼓河项目区	招标	设计
审查	李光彪		小流域综合治理提质增效项目	水保	部分
校核	李光彪				
设计	李光彪				
制图	李光彪				
设计单位	建设部	比例	见图	日期	2025.07
设计证号	A145009758 (临)	图号		ZYZZ-FGX-SQH-SB-HDZL-19	




SIZE:A3+0=0.25A1

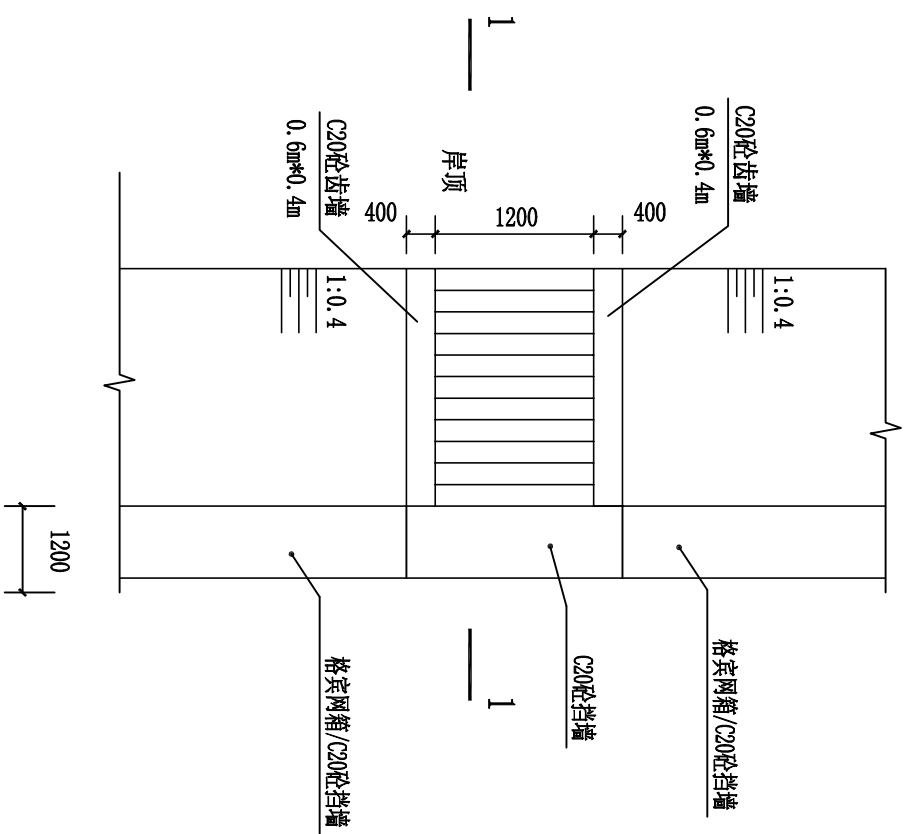

下河步级B平面图 1:100

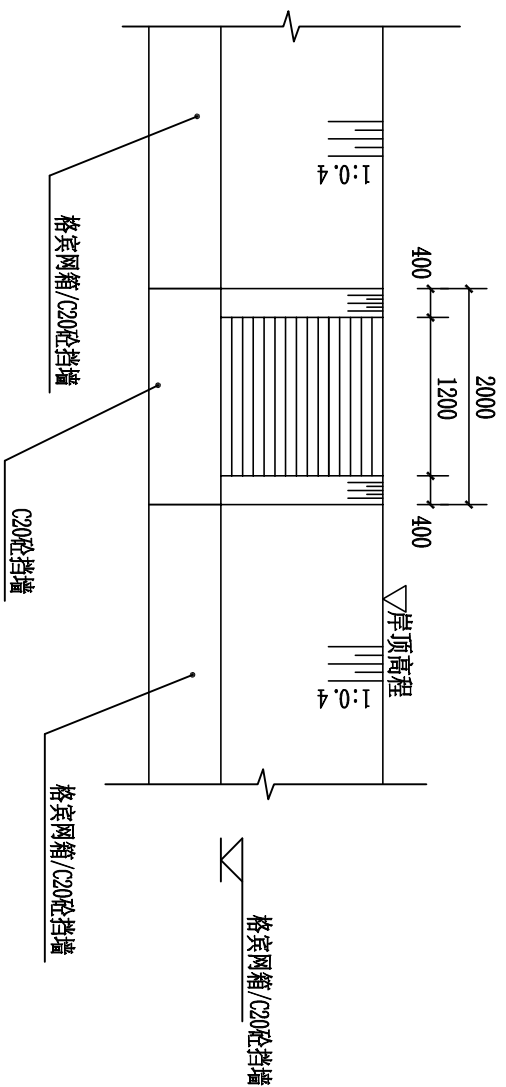

下河步骤B立视图 1:100

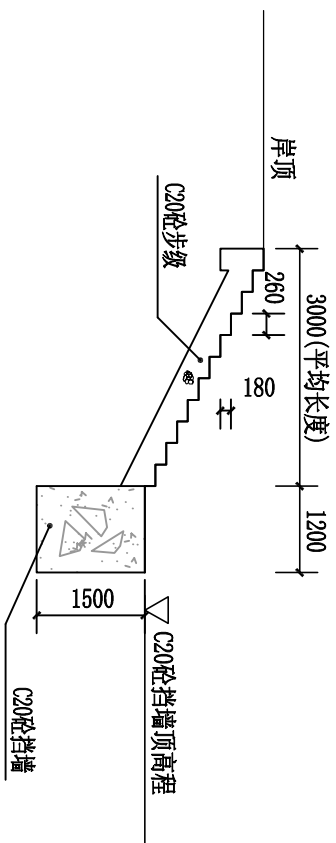

1-1剖面图 1:100


**说明:**

- 1、本图尺寸单位：高程和桩号以m计，其余均以mm计；
- 2、下河步级采用C20砼，步级尺寸为180×260mm（高×宽），宽1.2m，平均长度3.0m，下河步级亲水平台采用C20砼挡墙，宽1.2m，高1.5m，埋深≥1.2m；
- 3、本项目每隔200m或根据实际情况设置下河步级，共10座，施工时码头位置根据现场实际情况调整；
- 4、未尽事宜按相关规范执行。


广西正源工程咨询有限公司								
核定 审查 校核 设计 制图	设计单位	建设部	比例	见图	日期	2025. 07		
	设计证书号	AI45009158 (临)					图 号	ZYCX-FCX-SGH-SB-HDLZ-21
	富川瑶族自治县2025年石鼓河项目区 小流域综合治理提质增效项目							
	招标							
	设计 水工 部分							
下河步级大样图								




SIZE:A3+0=0.25A1

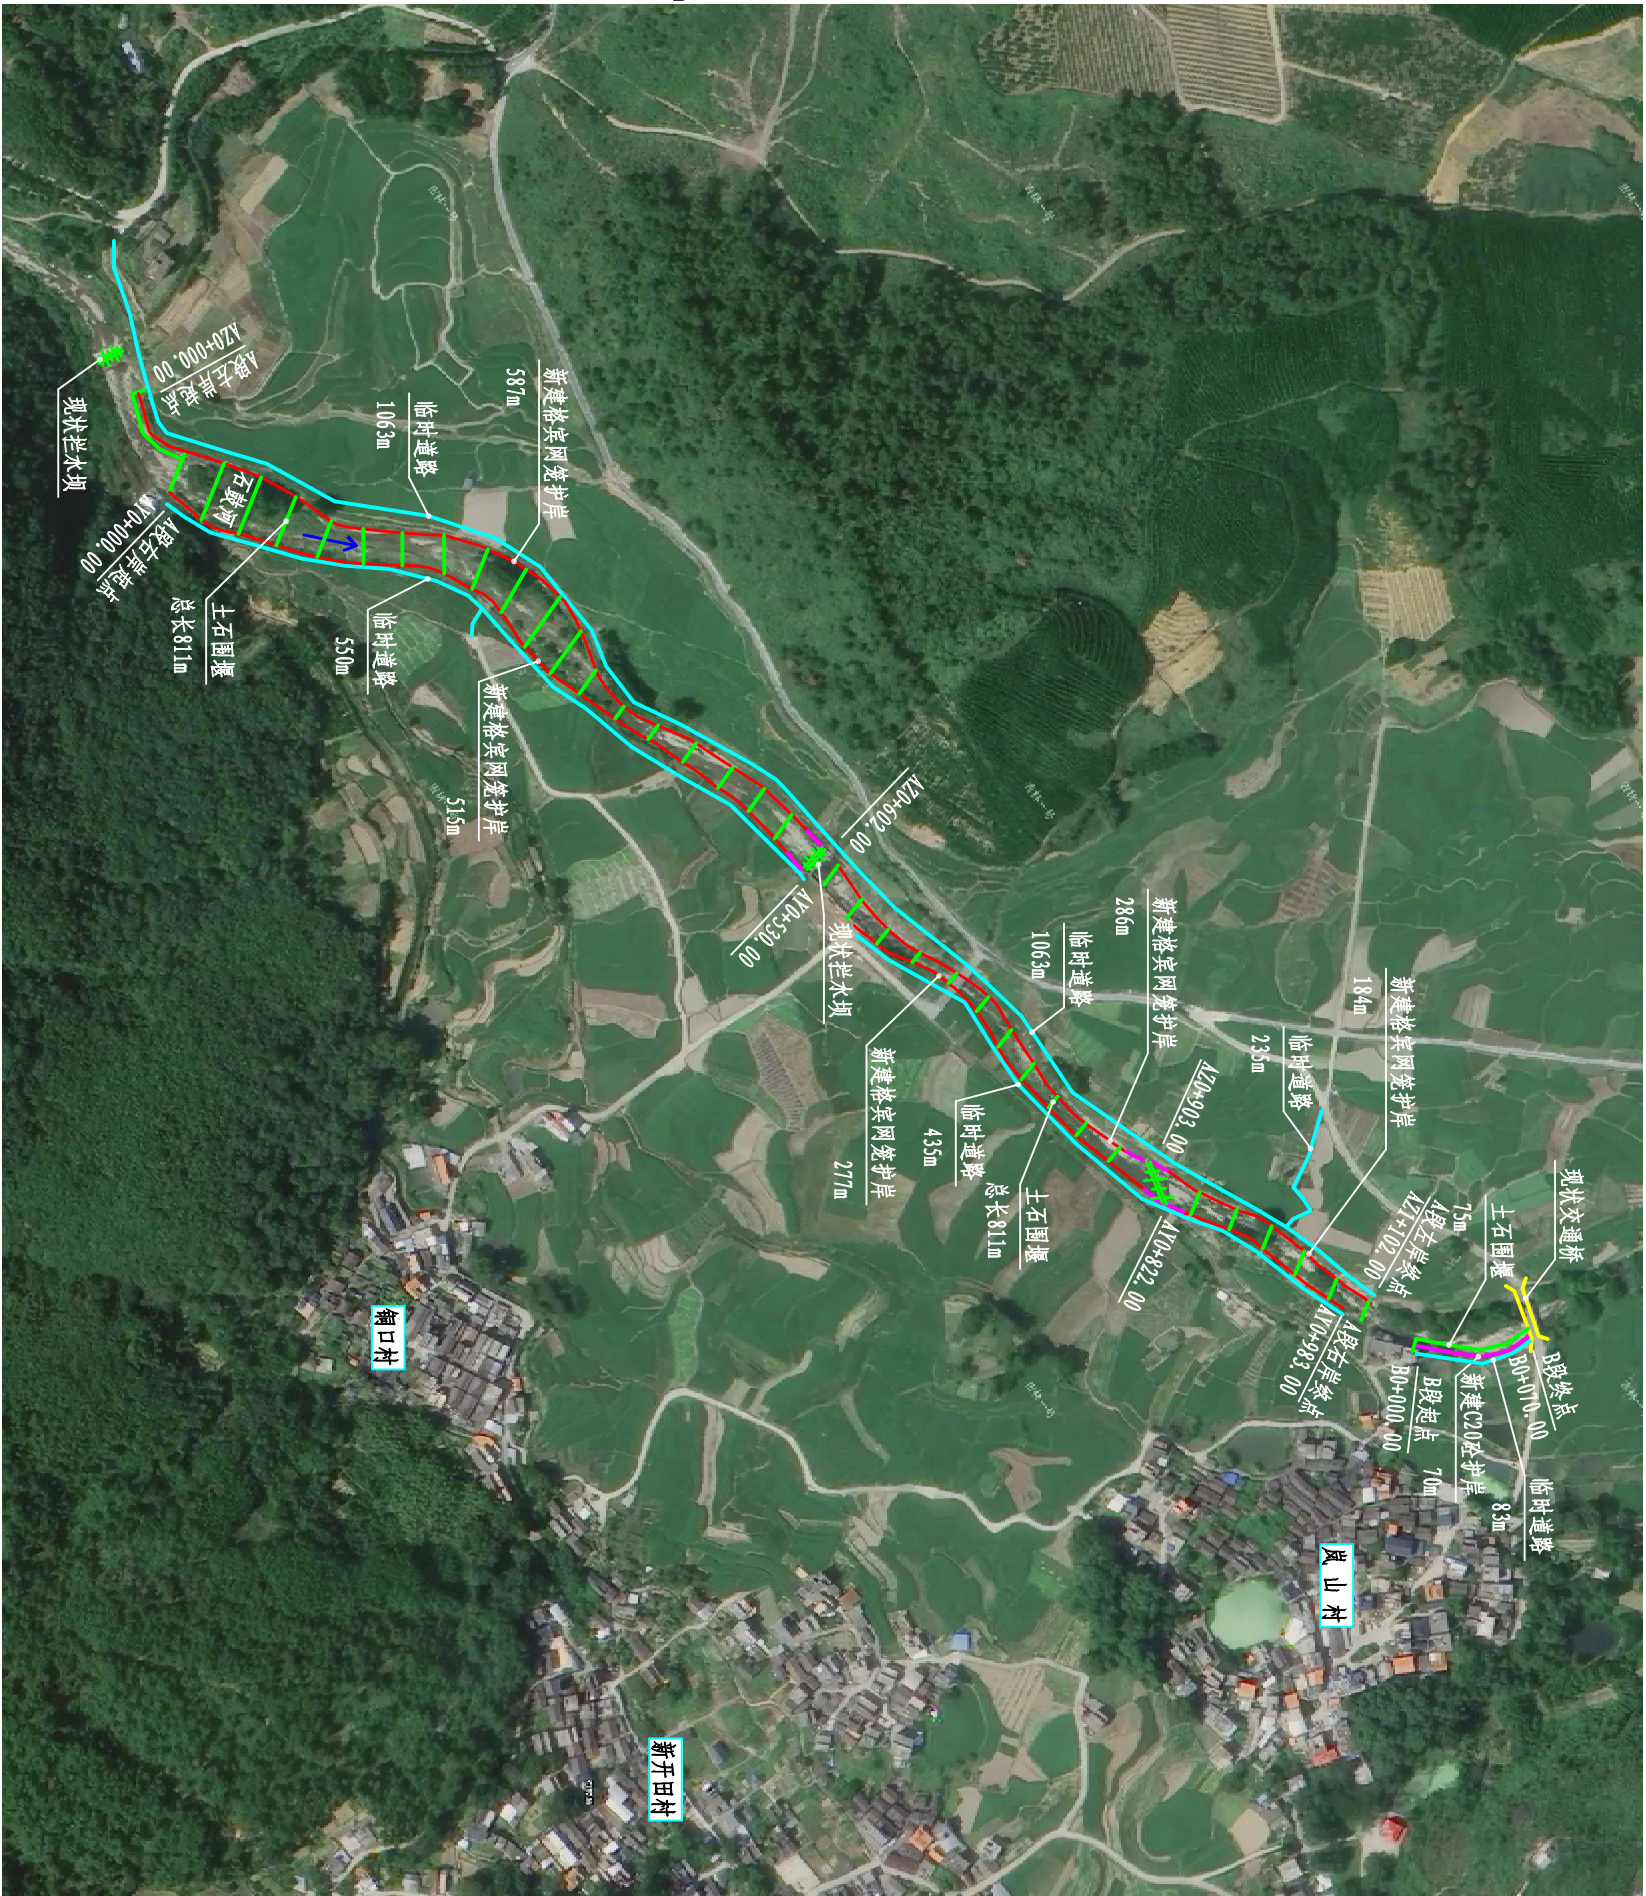


护岸总体平面布置图

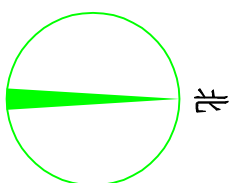

比例尺: 单位m

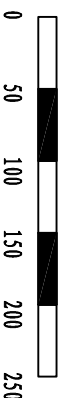



图例:

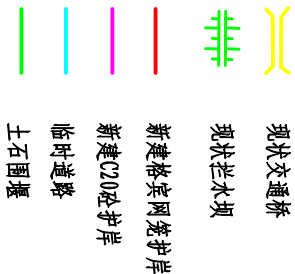

- 1、本图尺寸单位以m计。
- 2、本工程共治理河长1164m, 其中A段1094m, B段70m。
- 3、本工程共新建护岸2155m, 其中:
  - ①、A段共2085m, 左岸1102m, 右岸983m;
  - ②、B段70m, 均为右岸。
- 3、护岸挡墙型式为格宾块石网笼共1995m, C20砼重力式挡墙160m。
- 4、本工程修建下河步骤10座, 具体位置现场定。
- 5、本图与实地不符之处以实地为准。

广西正源工程咨询有限公司

核定	李科		富川瑶族自治县2025年石鼓河项目区		招标	设计
审查	潘光尧		小流域综合整治提质增效项目		水保	部分
校核	唐汉涛		护岸施工总体平面布置图			
设计						
制图	李科					
发证单位	建设部	比例	见图	日期	2025. 07	
设计证号	A145009758 (临)		图号	ZYTX-FQX-SGH-SB-MDL-22		

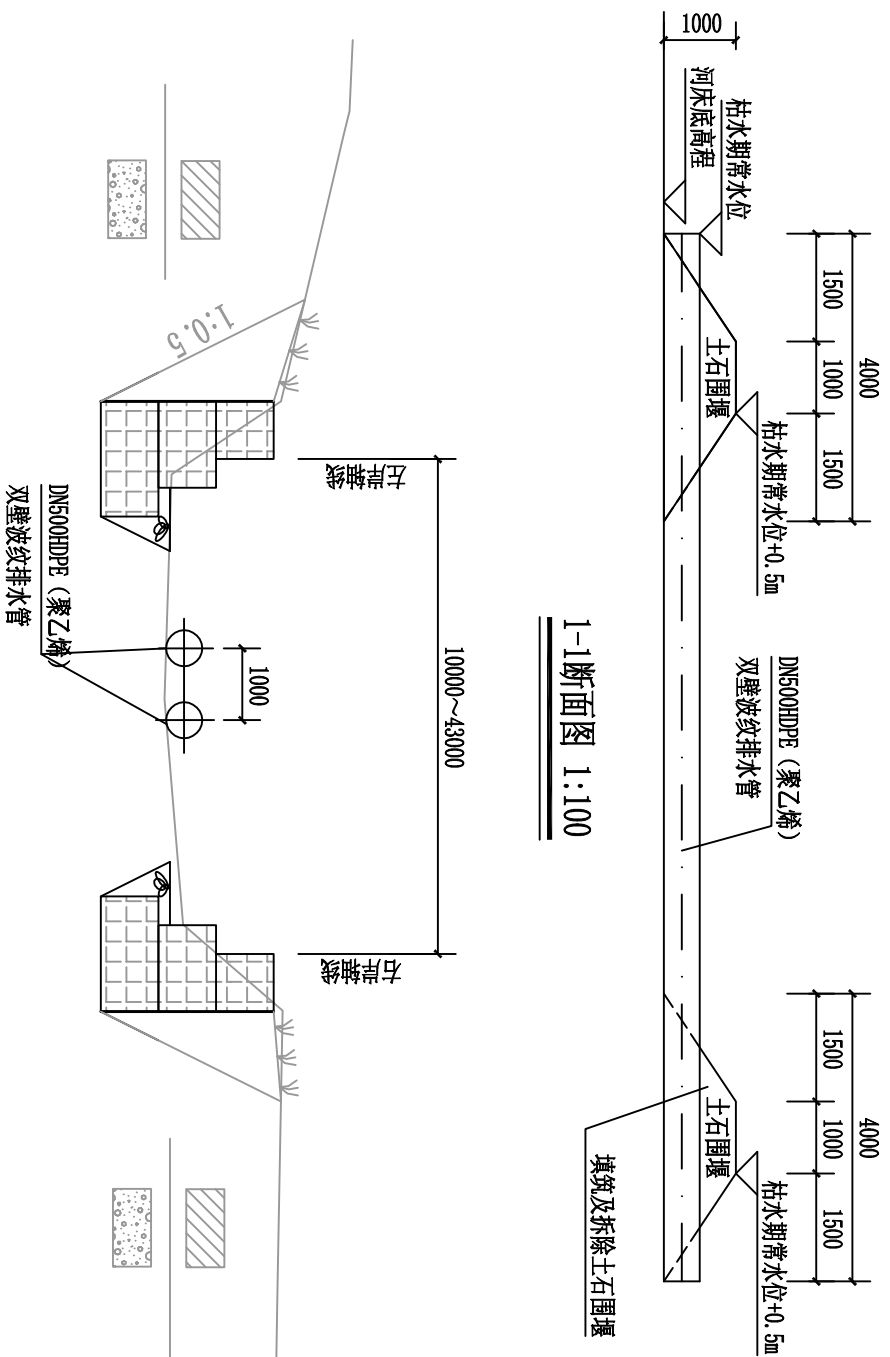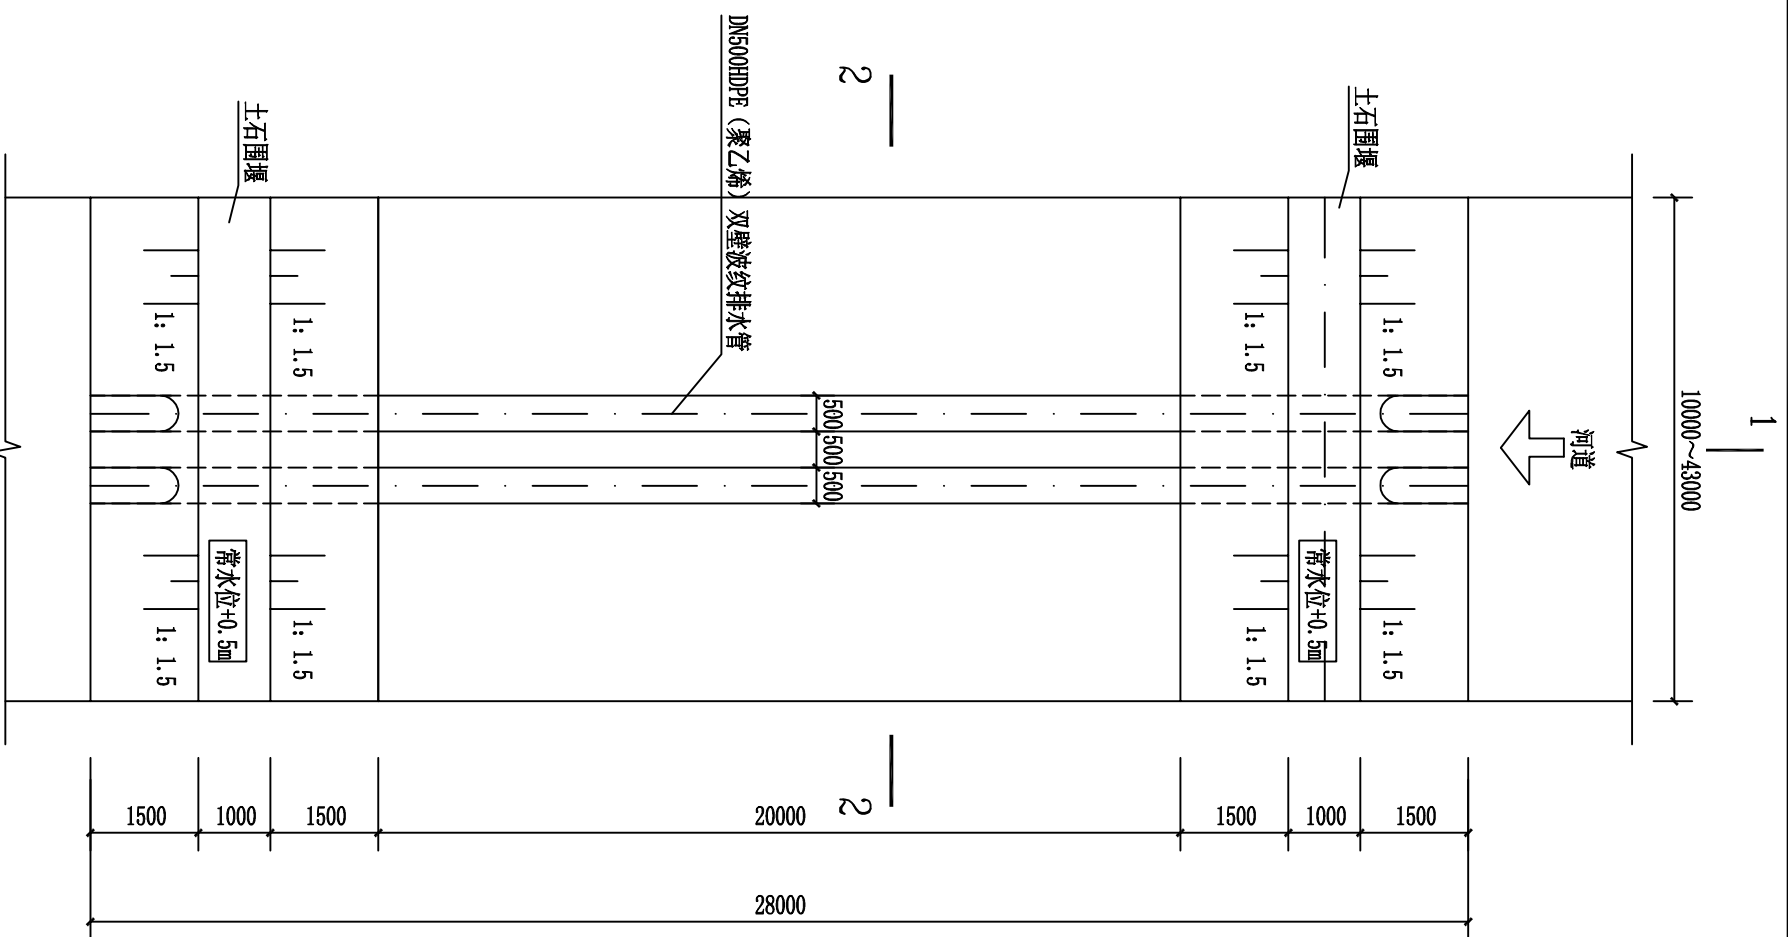

说明:

- 1、图中尺寸单位除高程以mm计外，其余均以mm计。
- 2、施工导流采用两根直径为500mm的HDPE（聚乙烯）双壁波纹排水管，围堰采用土石围堰，利用护岸开挖土石方进行填筑，粘土回填的压实度不小于0.91。
- 3、本工程A段护岸按分段填筑围堰，分35段施工，填筑及拆除土石围堰总长811m，波纹管搬运35次。
- 4、B段护岸围堰按全段围堰，围堰断面采用1-1断面图所示，围堰长度75m。
- 5、本项目设置临时道路共2.366km，临时道路宽3.5m，铺设泥结石，厚8cm。
- 5、图中未详尽之处按相关规范执行。

广西正源工程咨询有限公司				
核定	李科	富川瑶族自治县2025年石鼓河项目区 小流域综合治理提质增效项目	招标设计	
审查	廖光龙		施工部分	
校核	廖波			
设计	吴品兴			
制图		施工导流设计图		
发证单位	建设部	比例	见图	日期
设计证号	A145009758（临）	图号		2025. 07
		ZYZY-FCX-SGH-SB-HDLZL-23		