


户外张拉膜结构工程

施工图

2024年4月

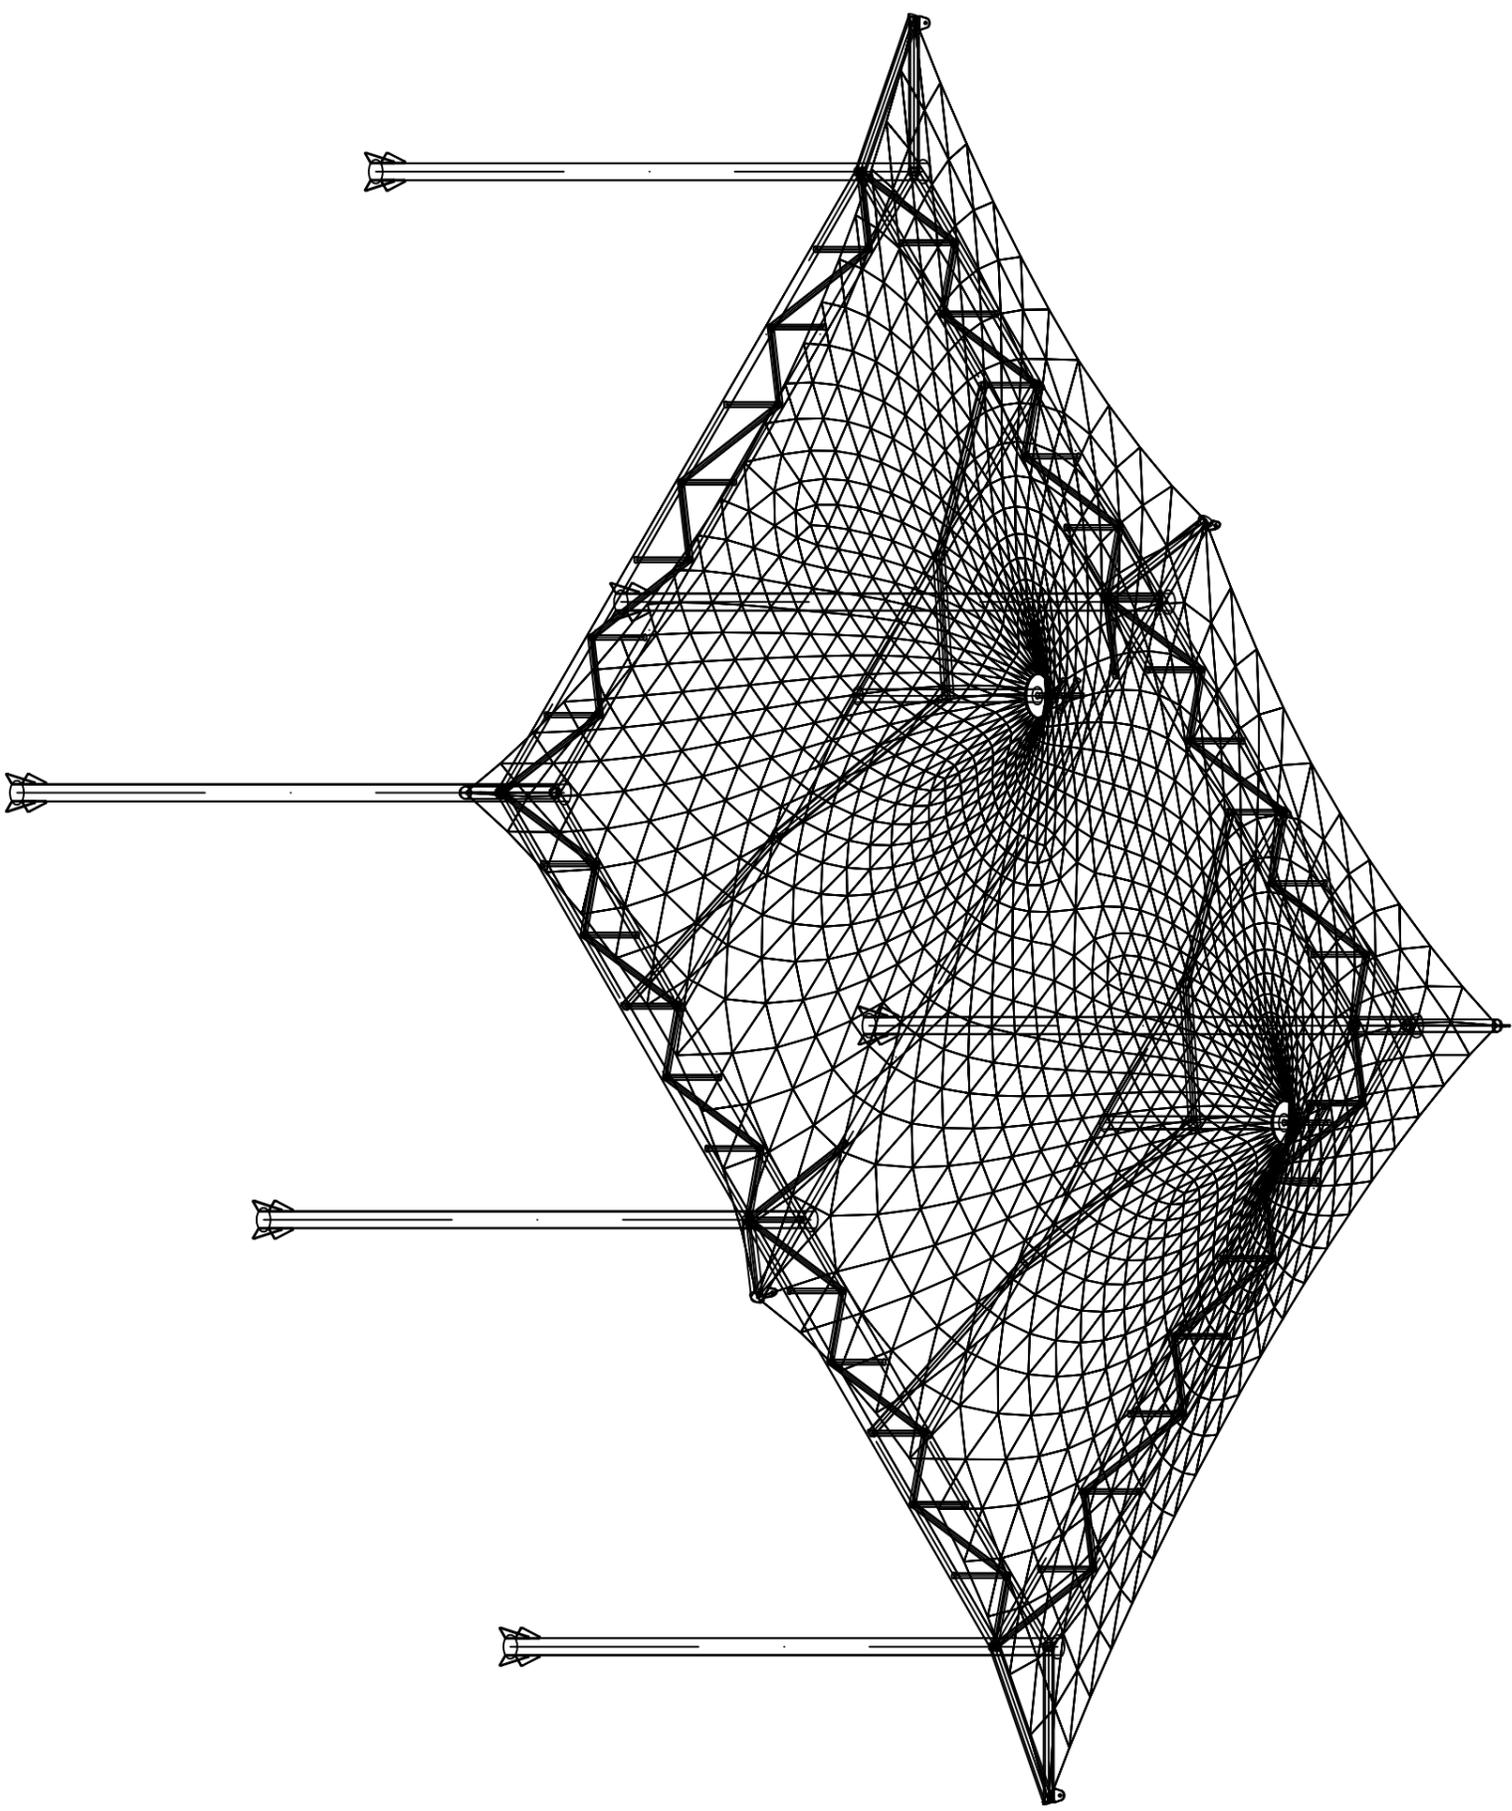


VER.	DESCRIPTION	DATE

工程名称
PROJECT:

图纸名称
DRAWING TITLE:
建筑轴测图


工程编号 PRJ. NO.	
制 图 DRAWING	
设 计 DESIGN	
校 对 CHECK	
审 核 EXAM	
日 期 DATE:	
版本号 VER.	
图 号 DRAWING NO.	G-1

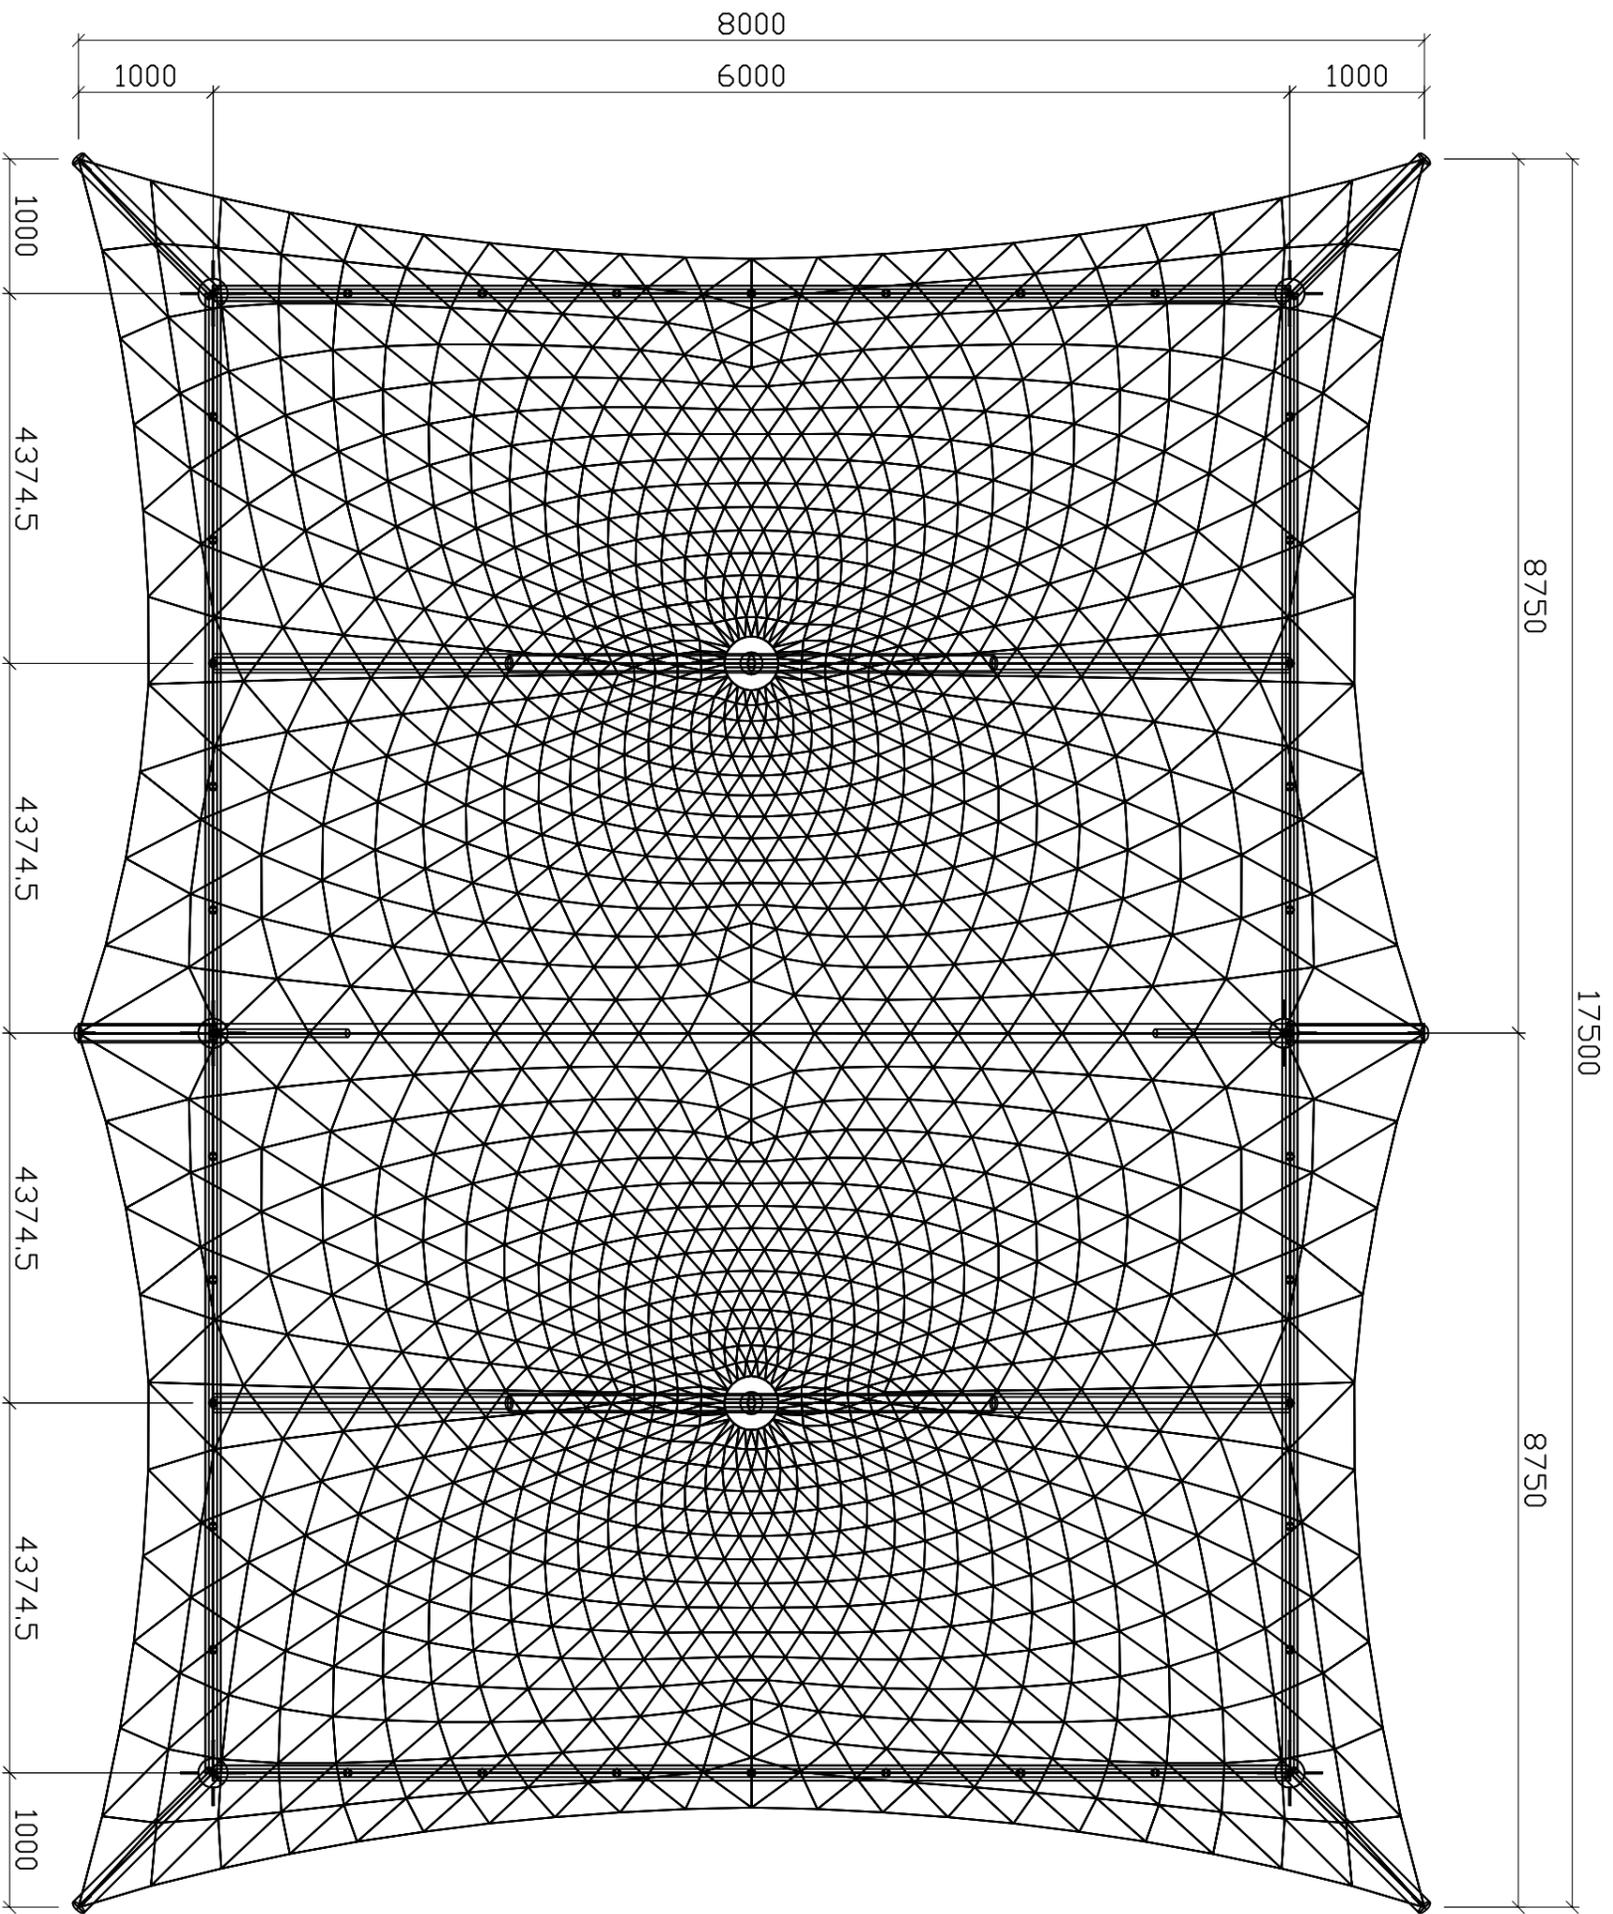

工程名称
PROJECT:
图纸名称
DRAWING TITLE:
建筑平面图

VER.	DESCRIPTION	DATE

工程编号 PRJ. NO.	
制 图 DRAWING	
设 计 DESIGN	
校 对 CHECK	
审 核 EXAM	
日 期 DATE:	
版本号 VER.	
图 号 DRAWING NO.	G-2
A	

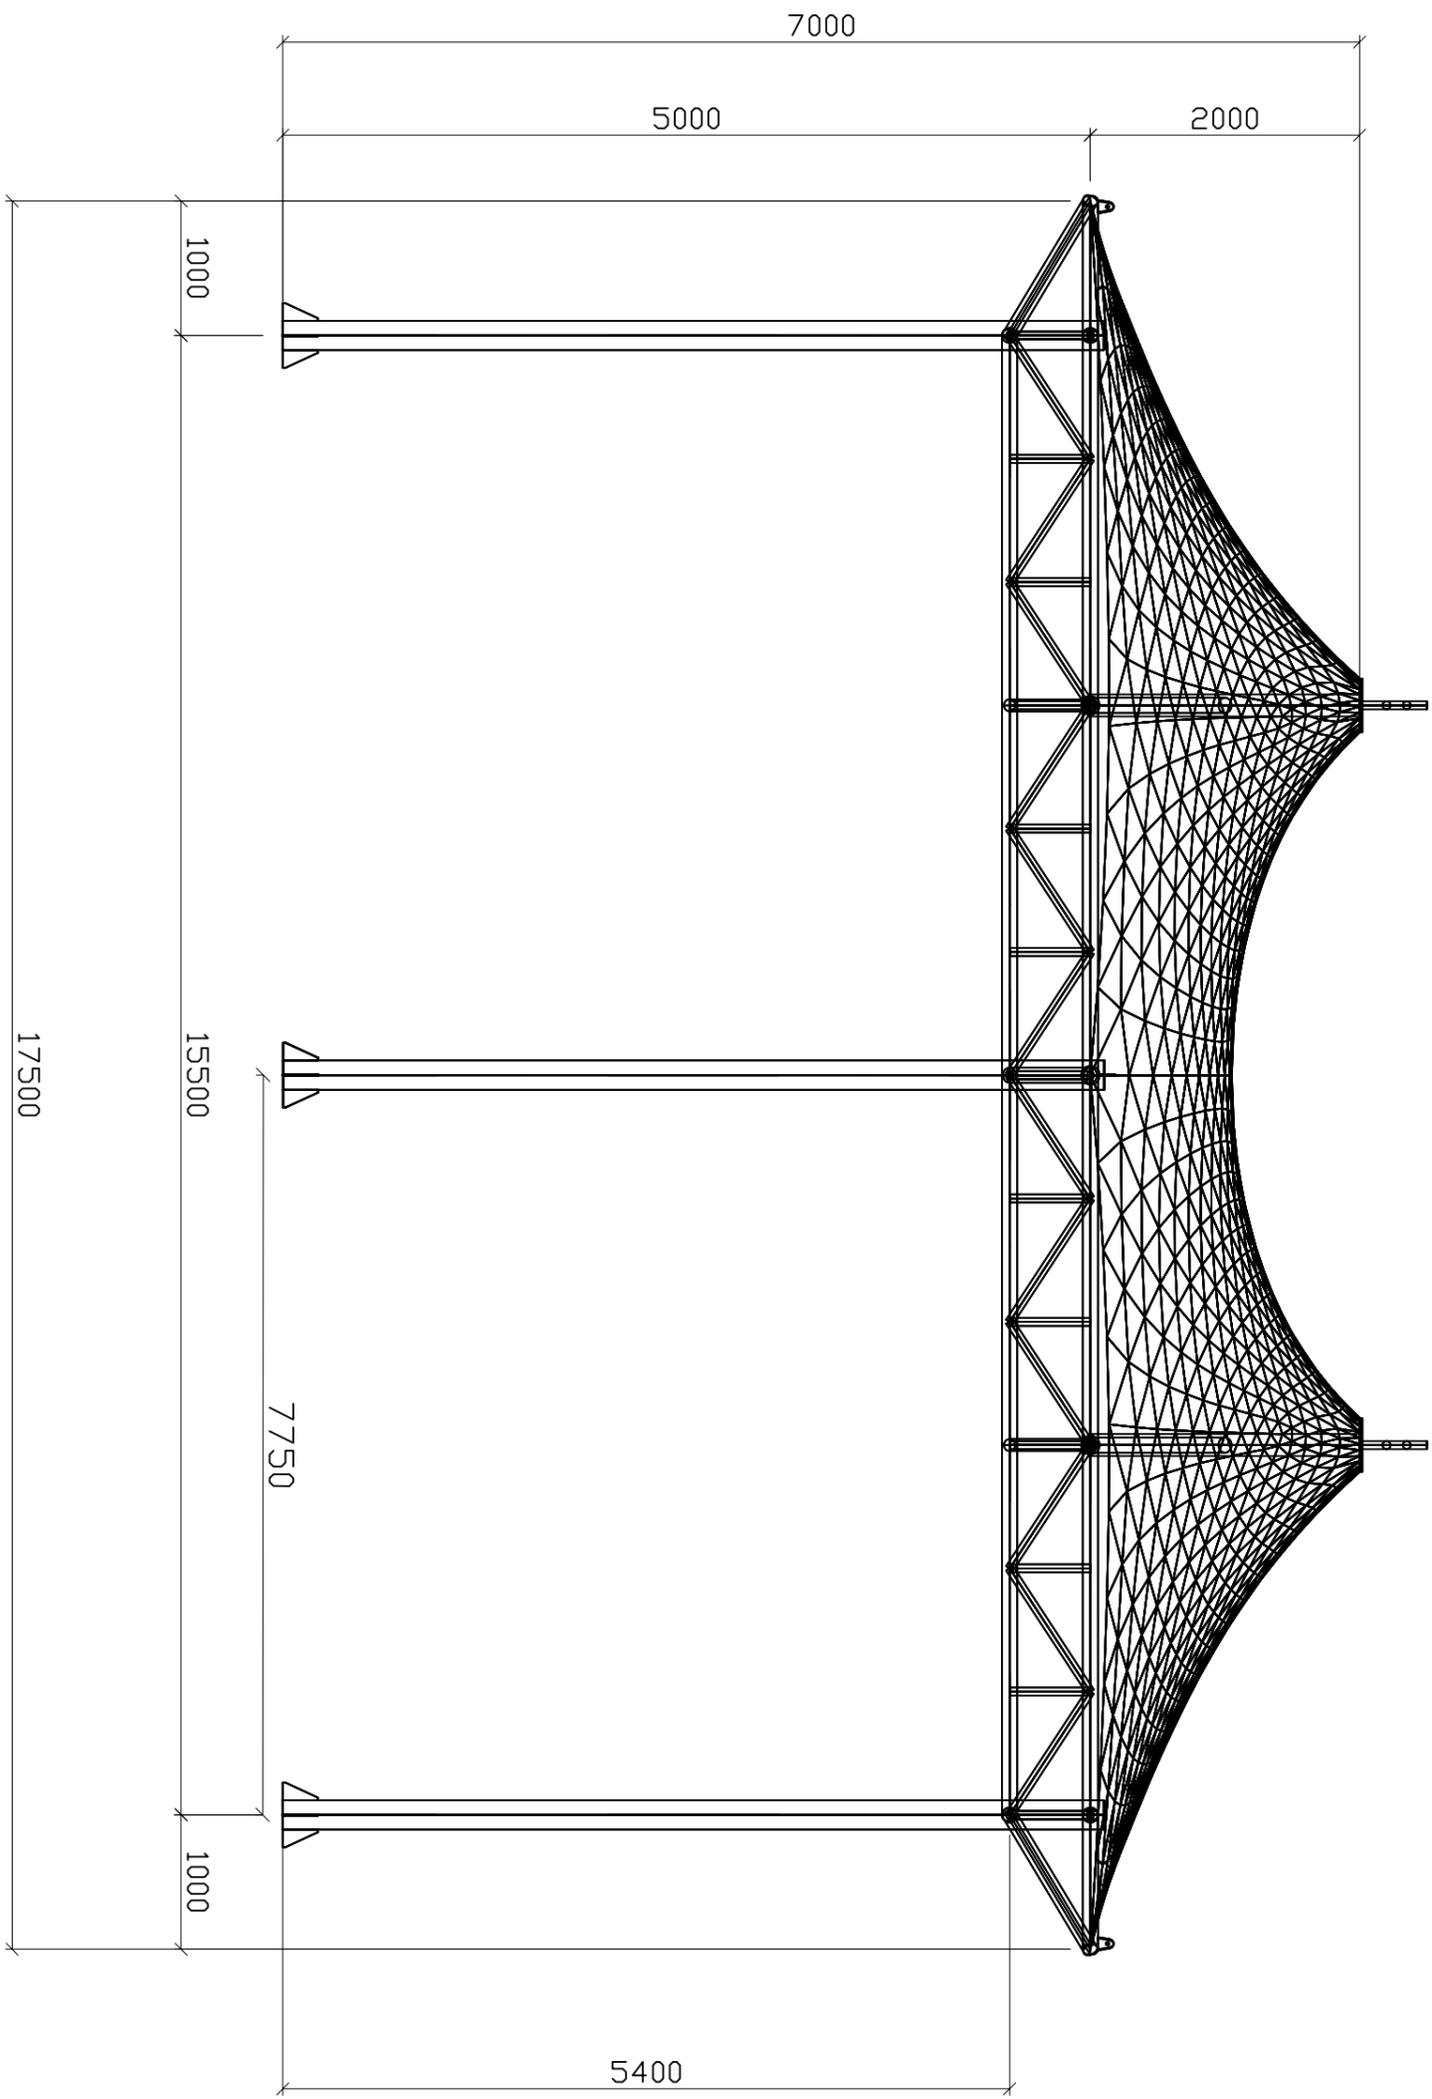


VER.	DESCRIPTION	DATE

工程名称
PROJECT:

图纸名称
DRAWING TITLE:

建筑正立面图

工程编号 PRJ. NO.	
制 图 DRAWING	
设 计 DESIGN	
校 对 CHECK	
审 核 EXAM	
日 期 DATE:	
版本号 VER.	
图 号 DRAWING NO.	G-3
	A

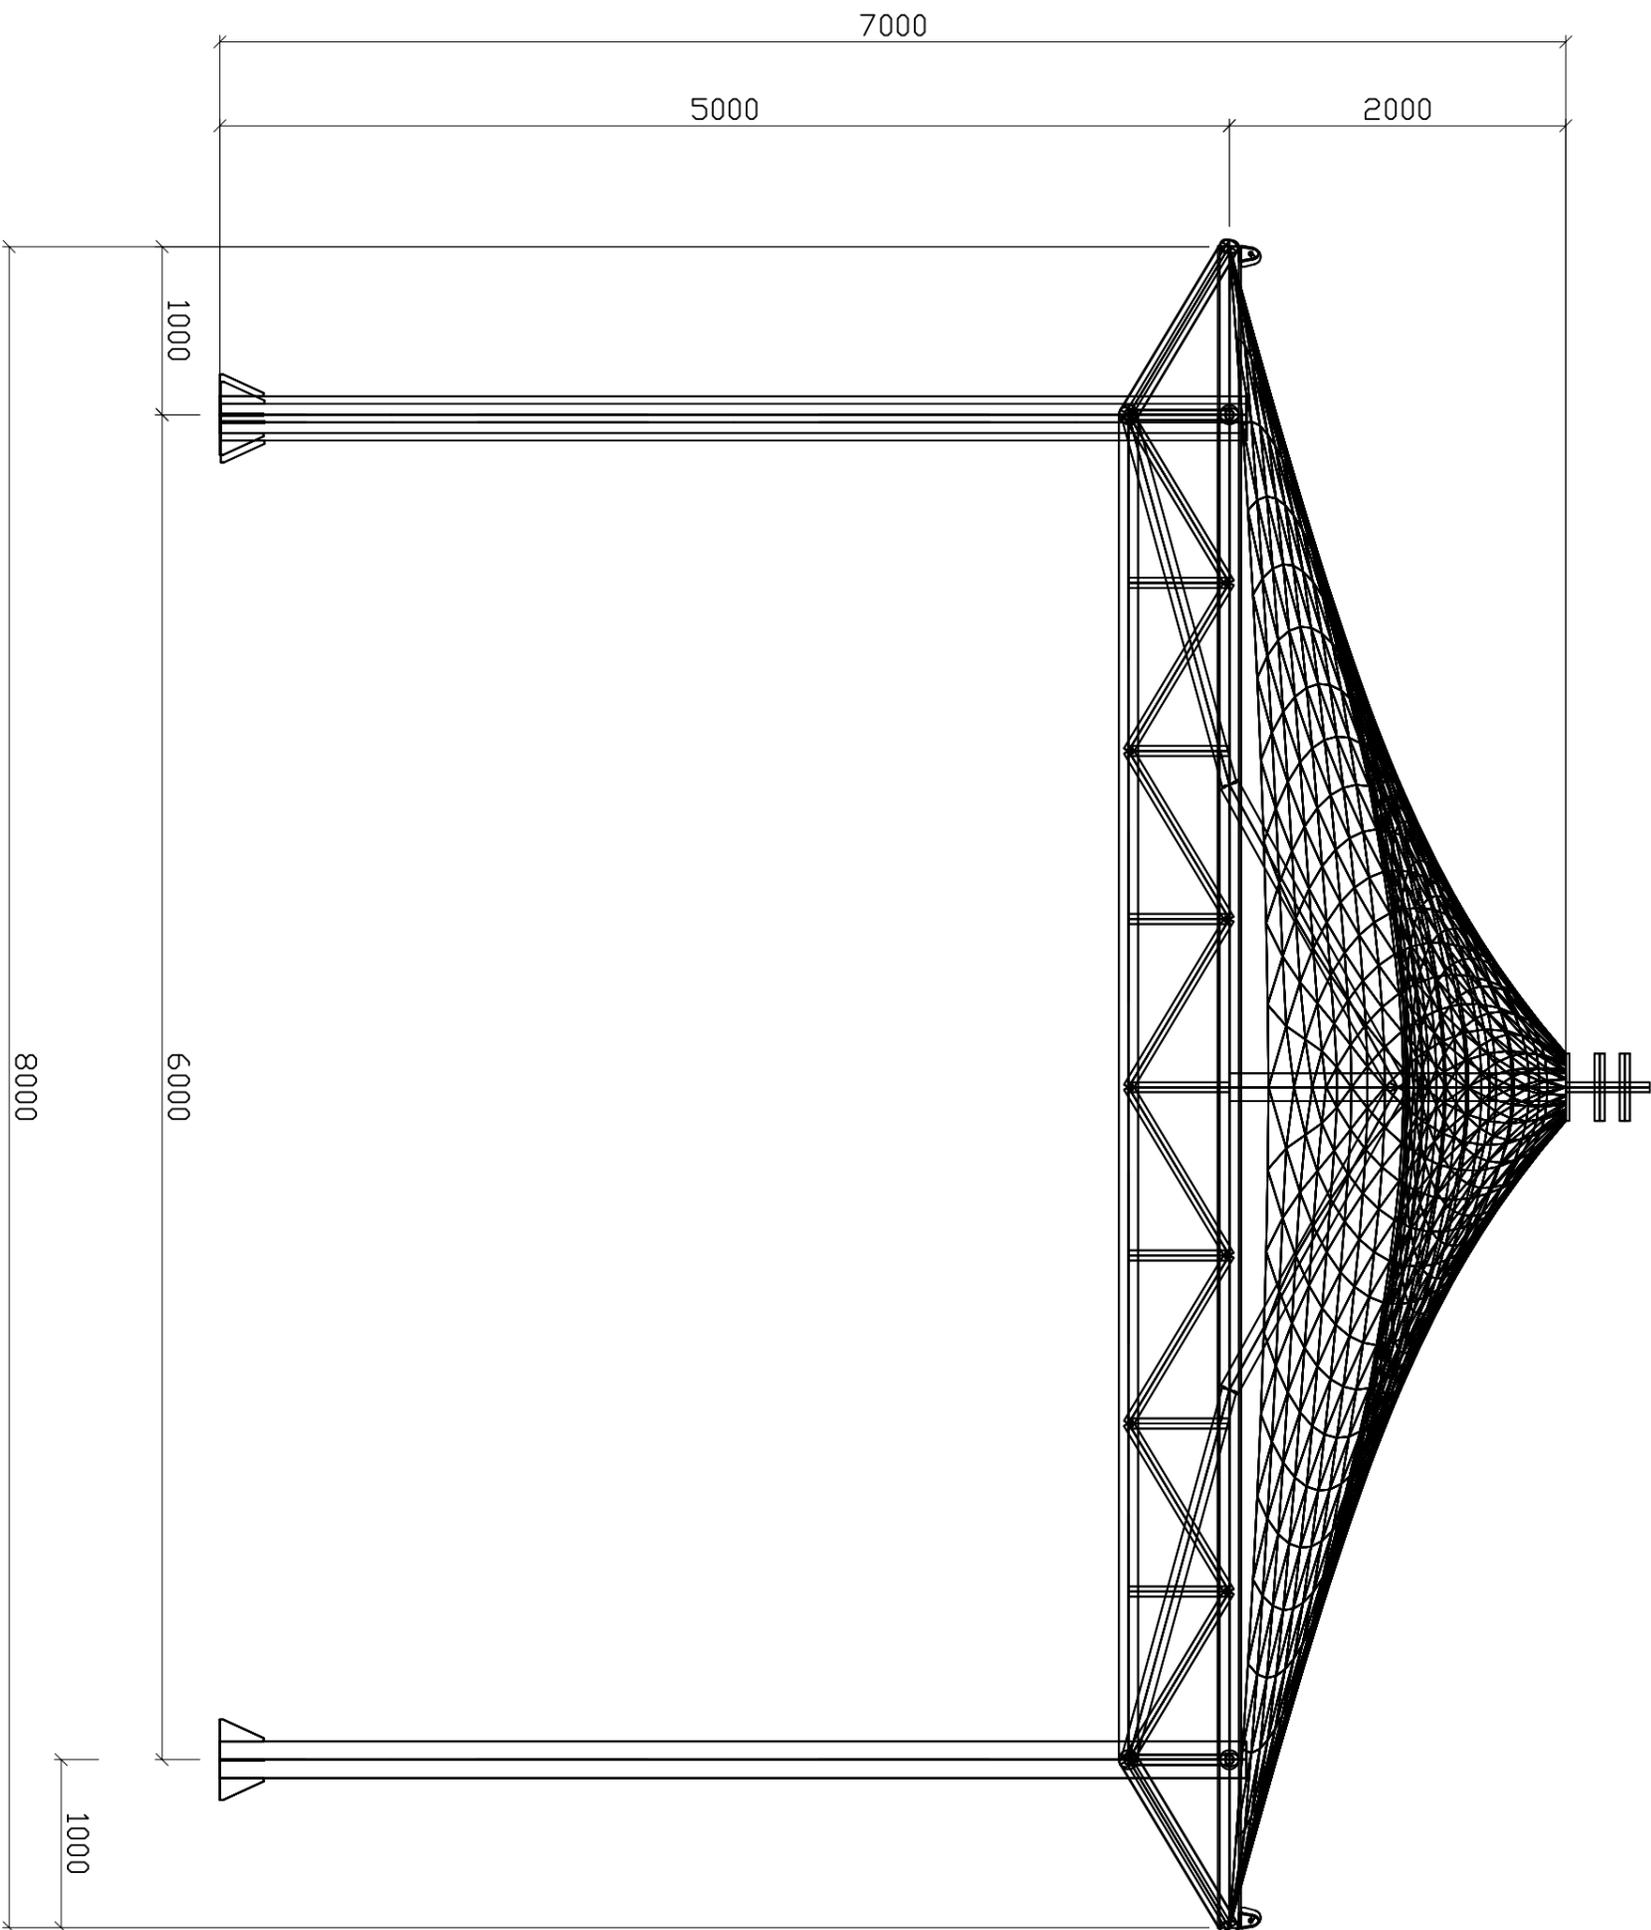


VER.	DESCRIPTION	DATE

工程名称
PROJECT:

图纸名称
DRAWING TITLE:

建筑侧立面图

工程编号 PRL. NO.	
制 图 DRAWING	
设 计 DESIGN	
校 对 CHECK	
审 核 EXAM	
日 期 DATE:	
版本号 VER.	
图 号 DRAWING NO.	G-4
	A

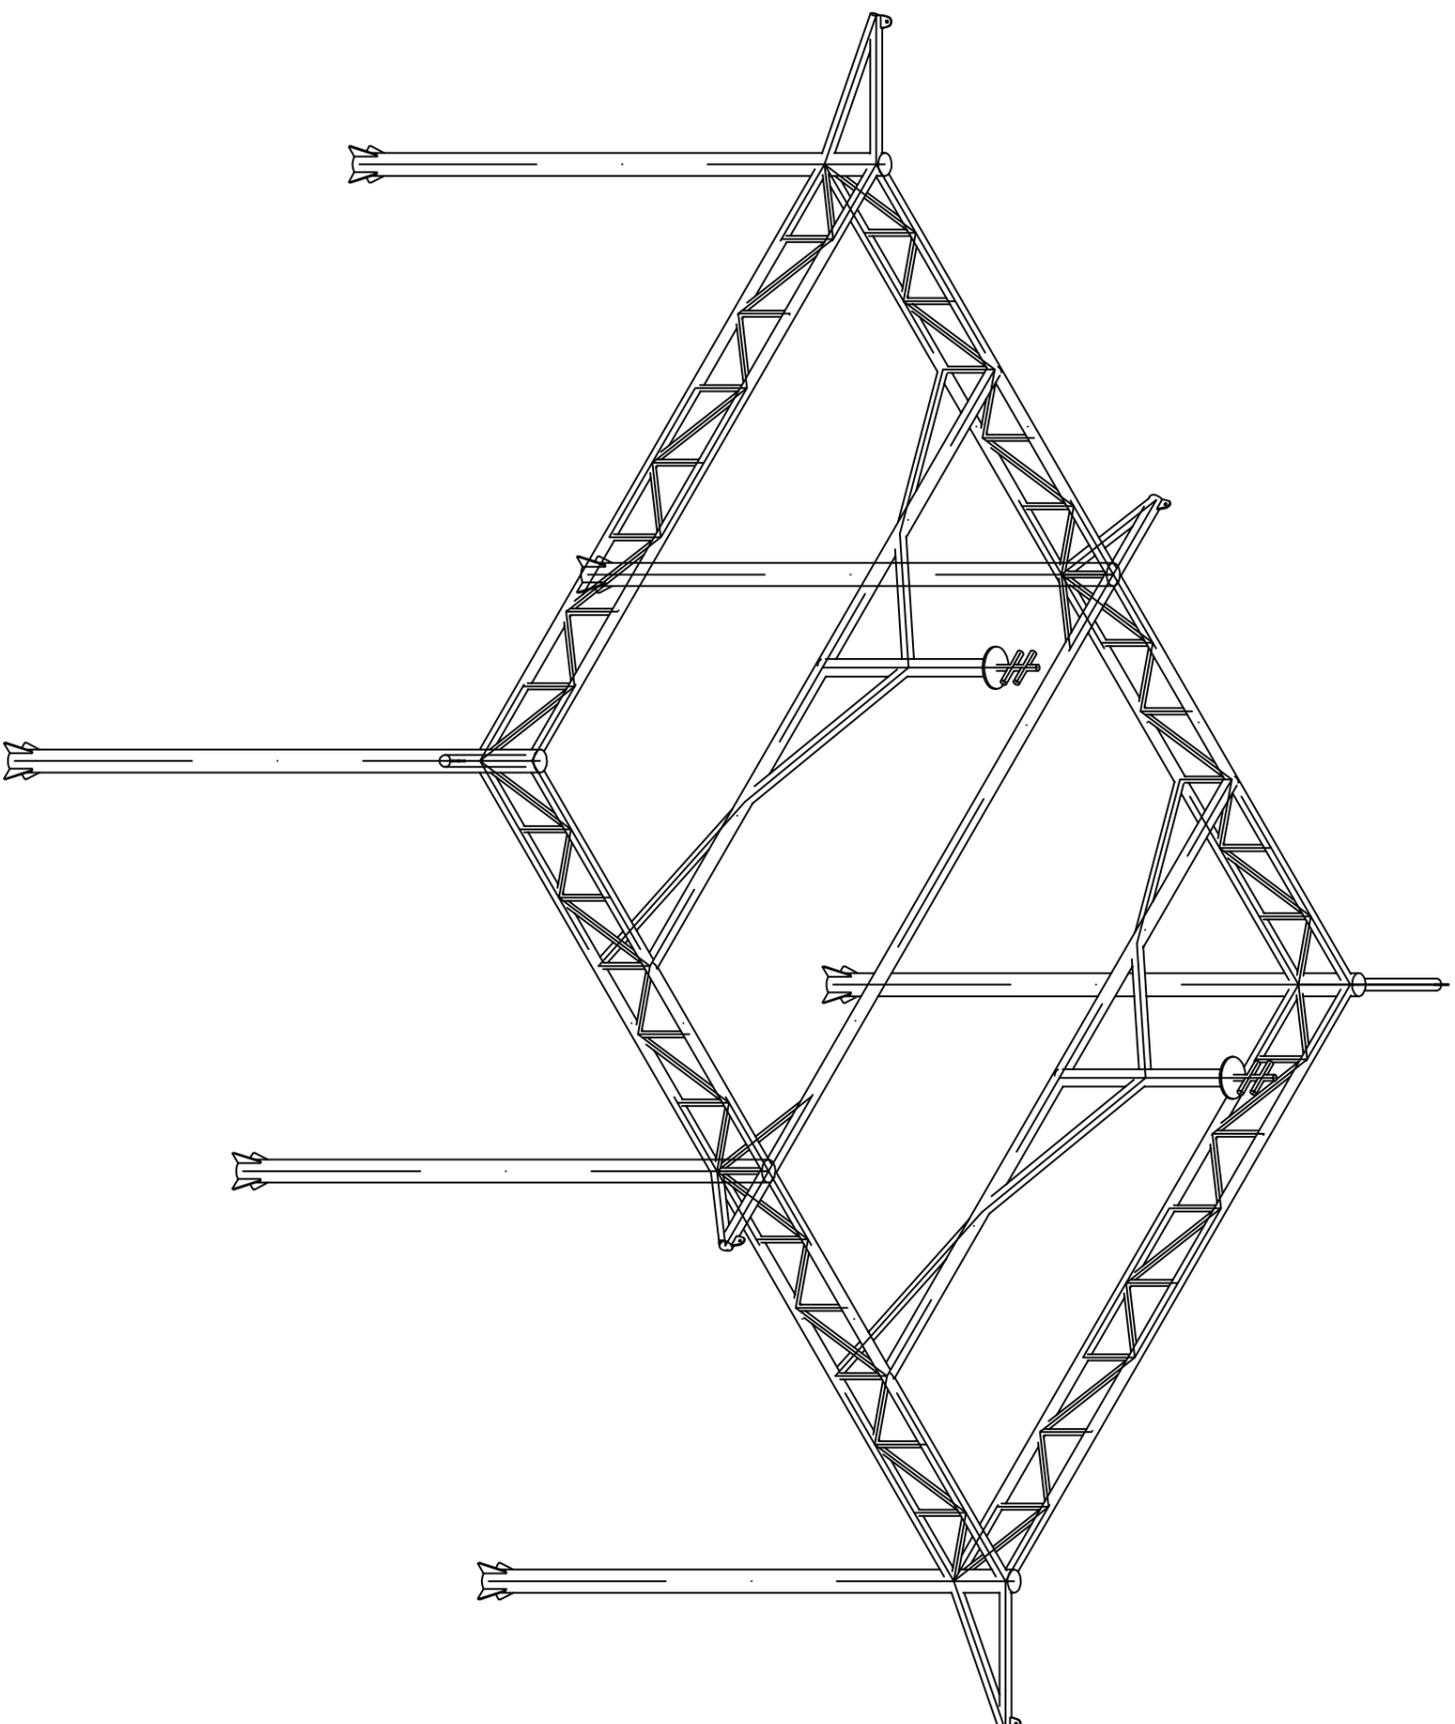


建筑轴测图

图纸名称
DRAWING TITLE:

工程名称
PROJECT:

VER.	DESCRIPTION	DATE

工程编号 PRL. NO.	
制 图 DRAWING	
设 计 DESIGN	
校 对 CHECK	
审 核 EXAM	
日 期 DATE:	
版本号 VER.	
图 号 DRAWING NO.	G-1
	A

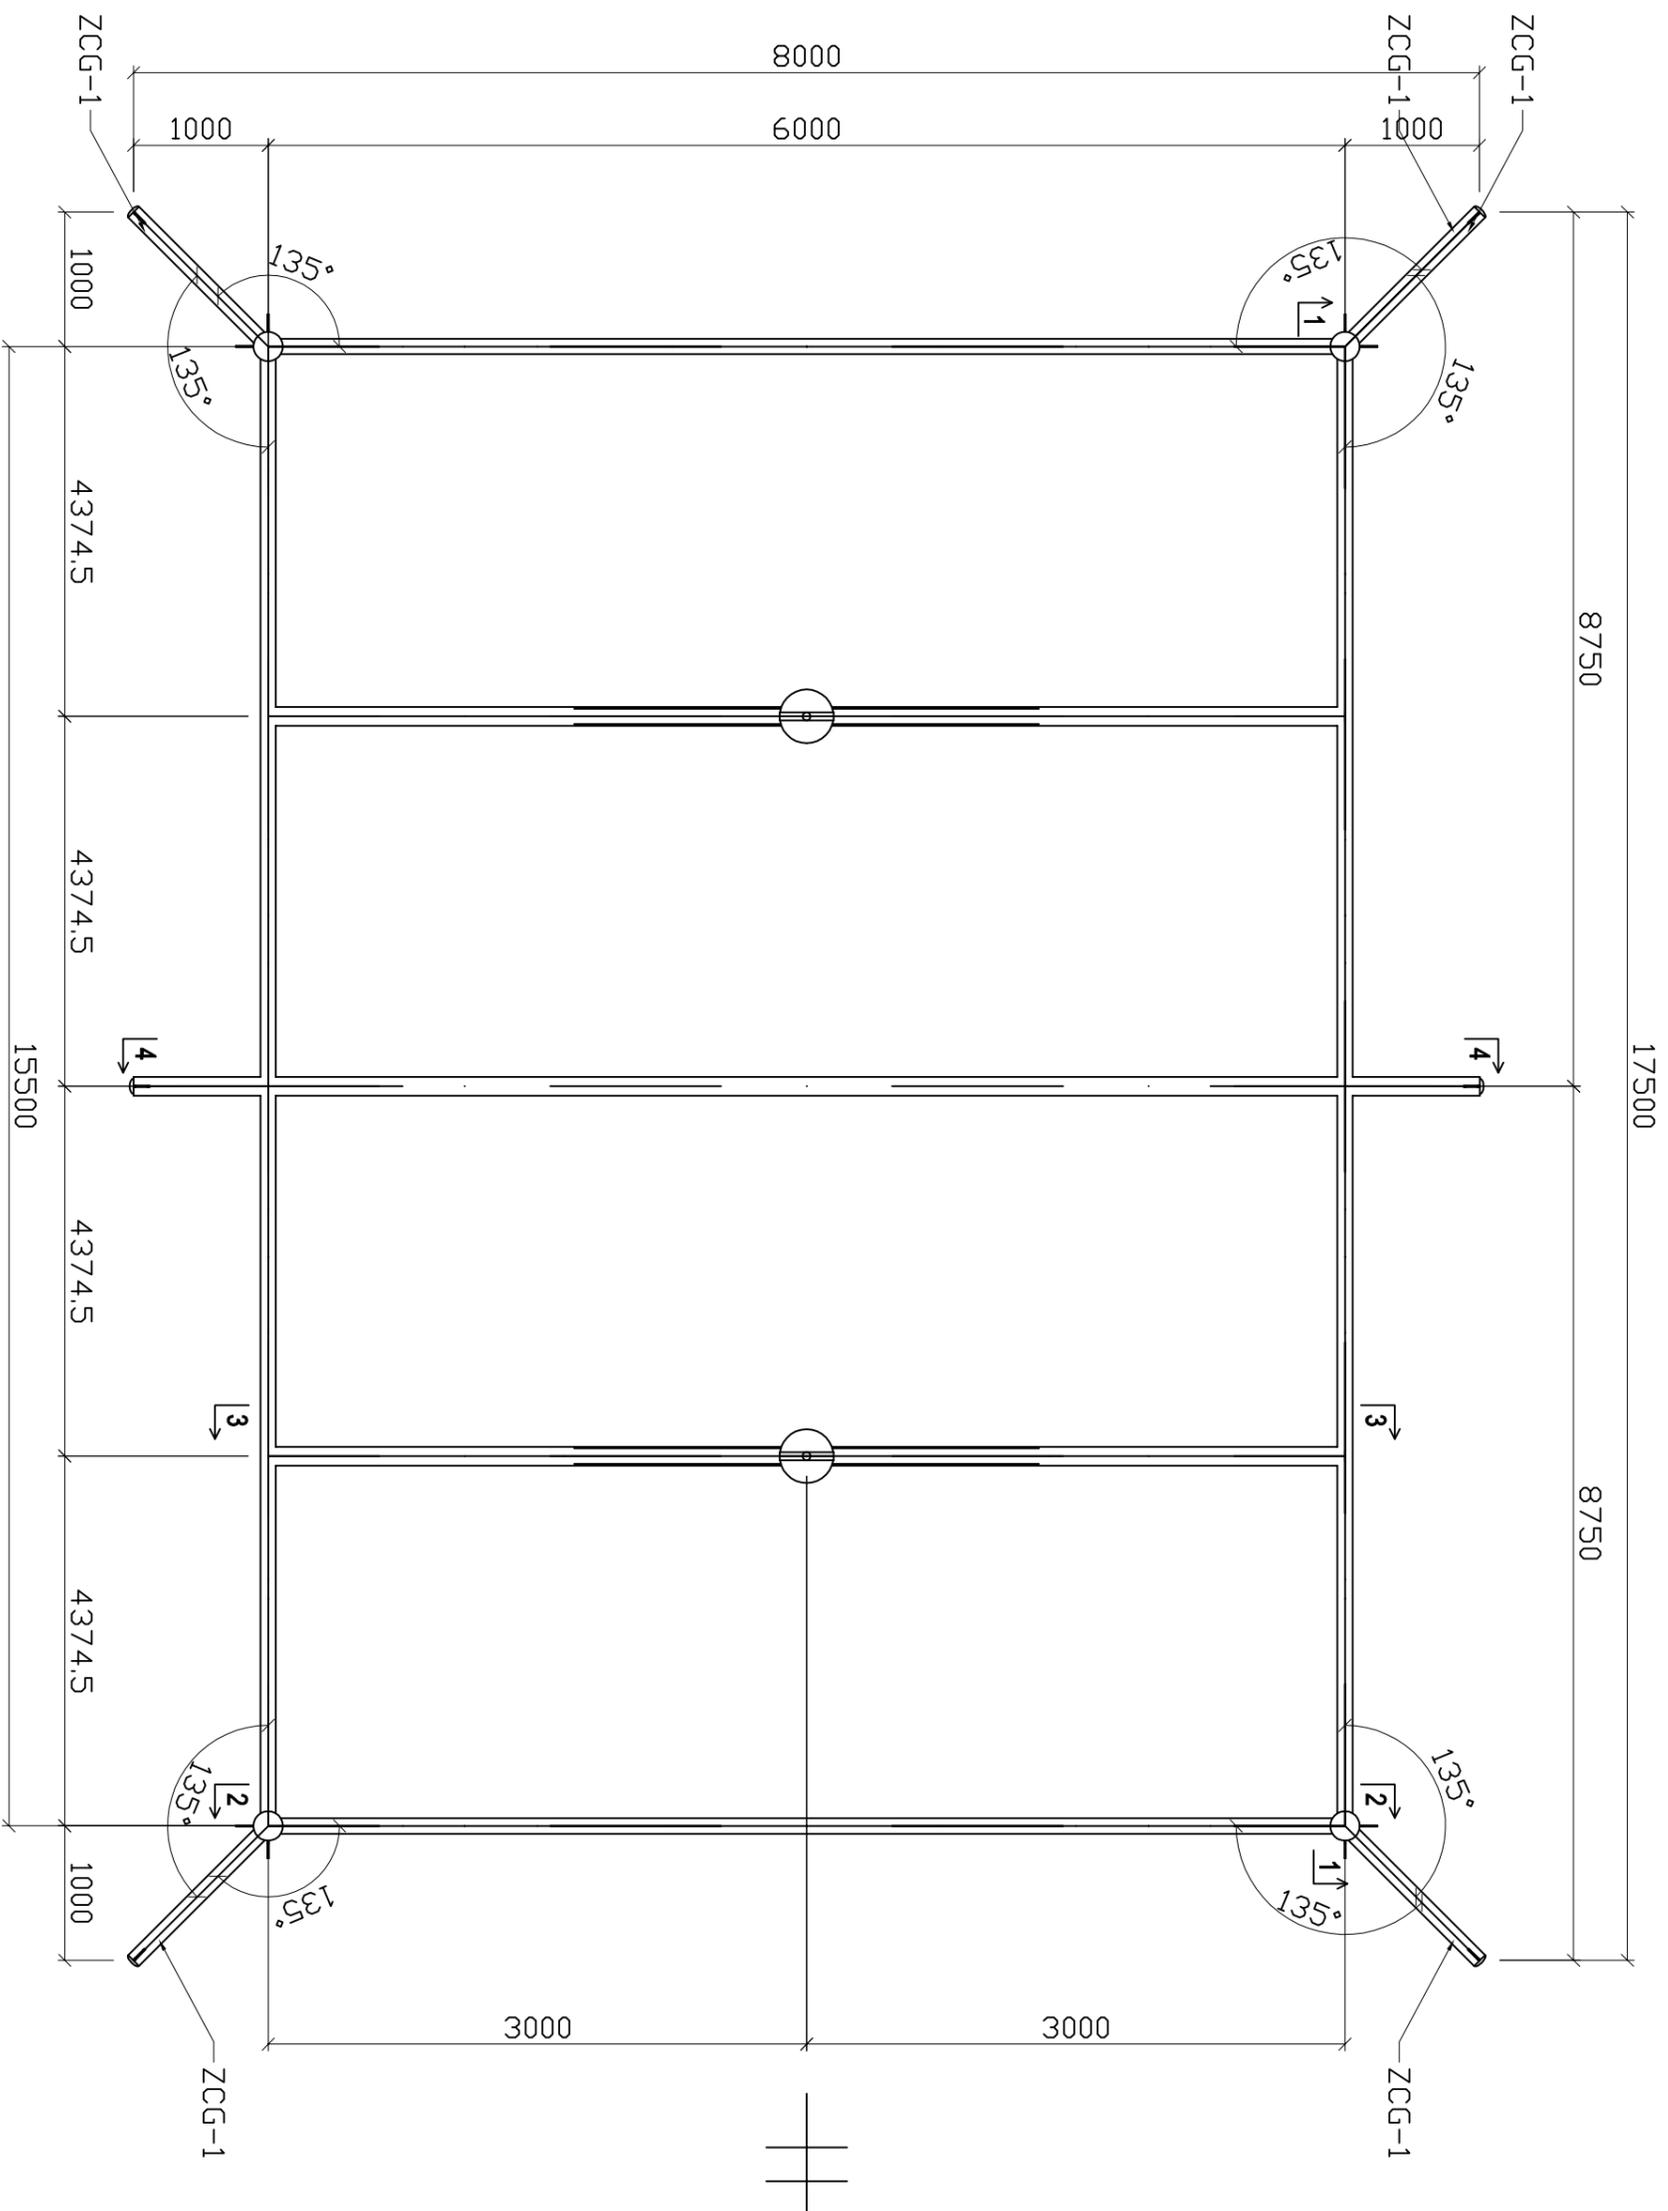


VER.	DESCRIPTION	DATE

工程名称
PROJECT:


图纸名称
DRAWING TITLE:

建筑平面图

工程编号 PRJ. NO.	
制 图 DRAWING	
设 计 DESIGN	
校 对 CHECK	
审 核 EXAM	
日 期 DATE:	
版本号 VER.	
图 号 DRAWING NO.	G-2
	A

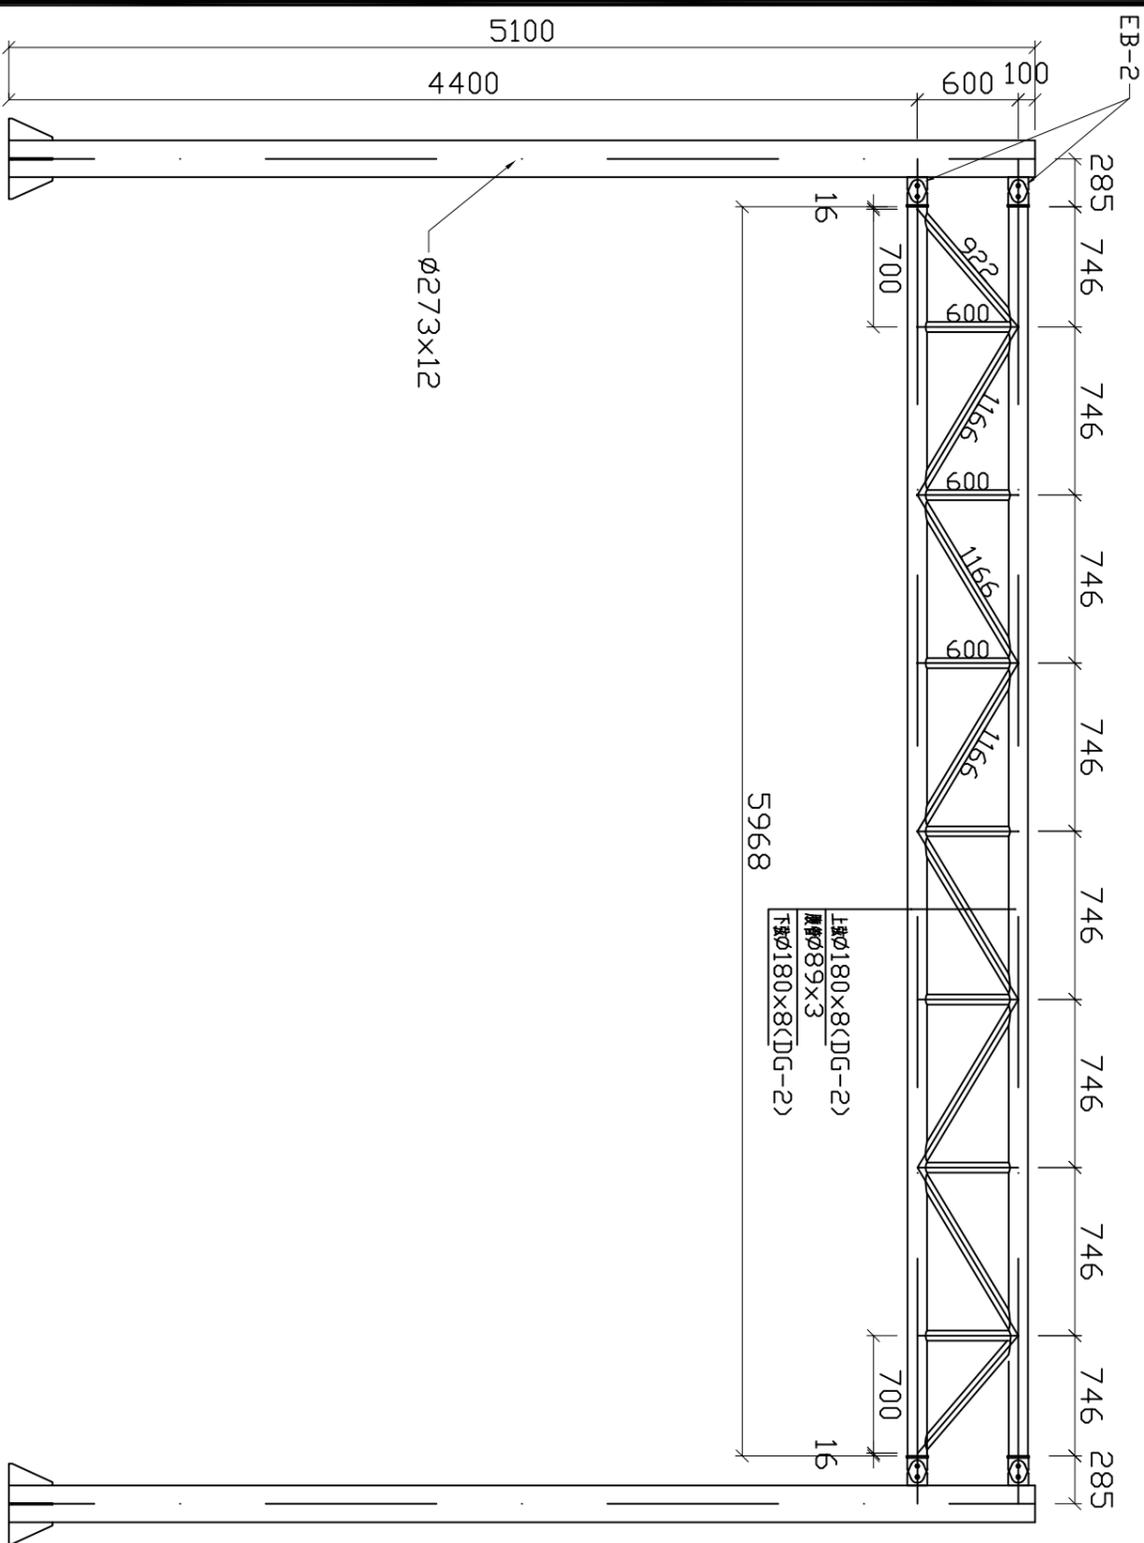


2-2 剖面

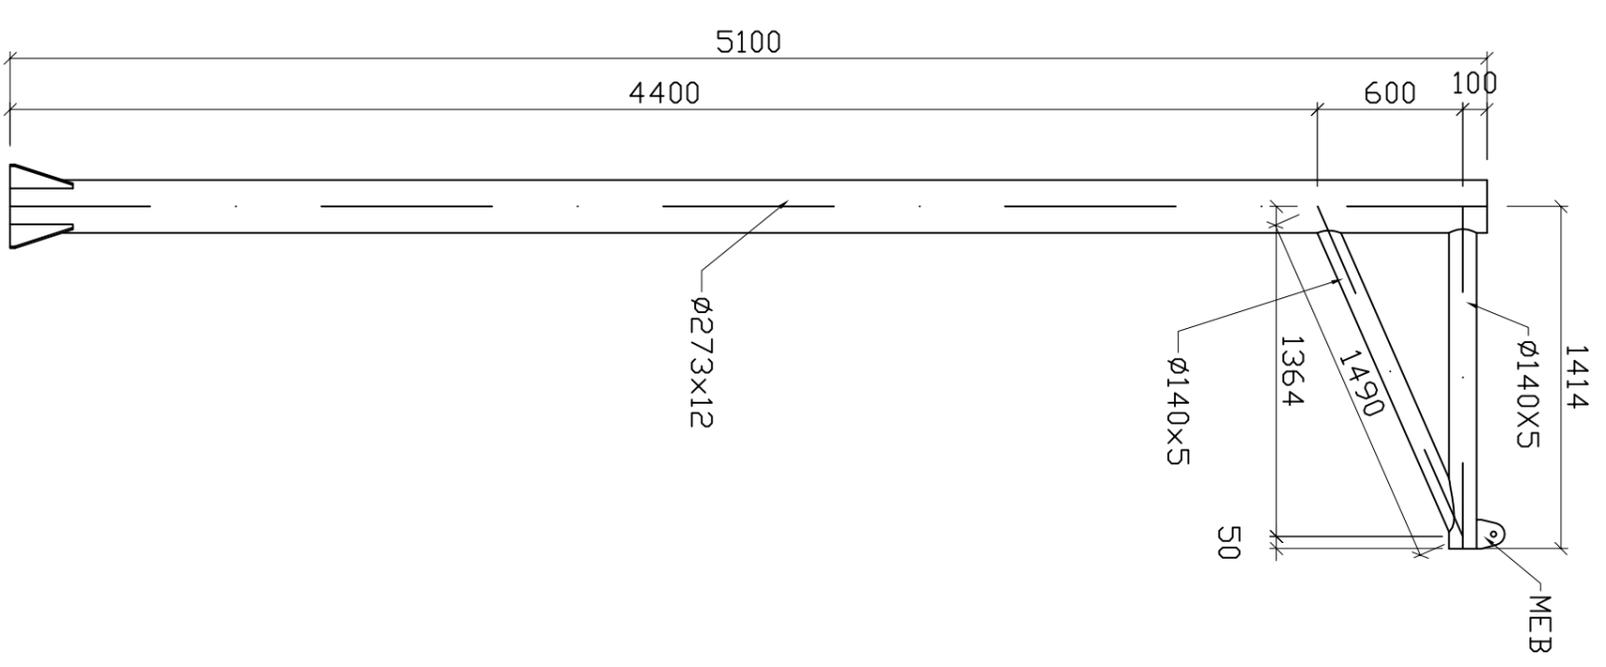

ZCG-1 剖面

工程名称 PROJECT:		
图纸名称 DRAWING TITLE: 建筑侧立面图		
工程编号 PRL. NO.		
制 图 DRAWING		
设 计 DESIGN		
校 对 CHECK		
审 核 EXAM		
日 期 DATE:		
版本号 VER.	图 号 DRAWING NO.	
A	G-4	

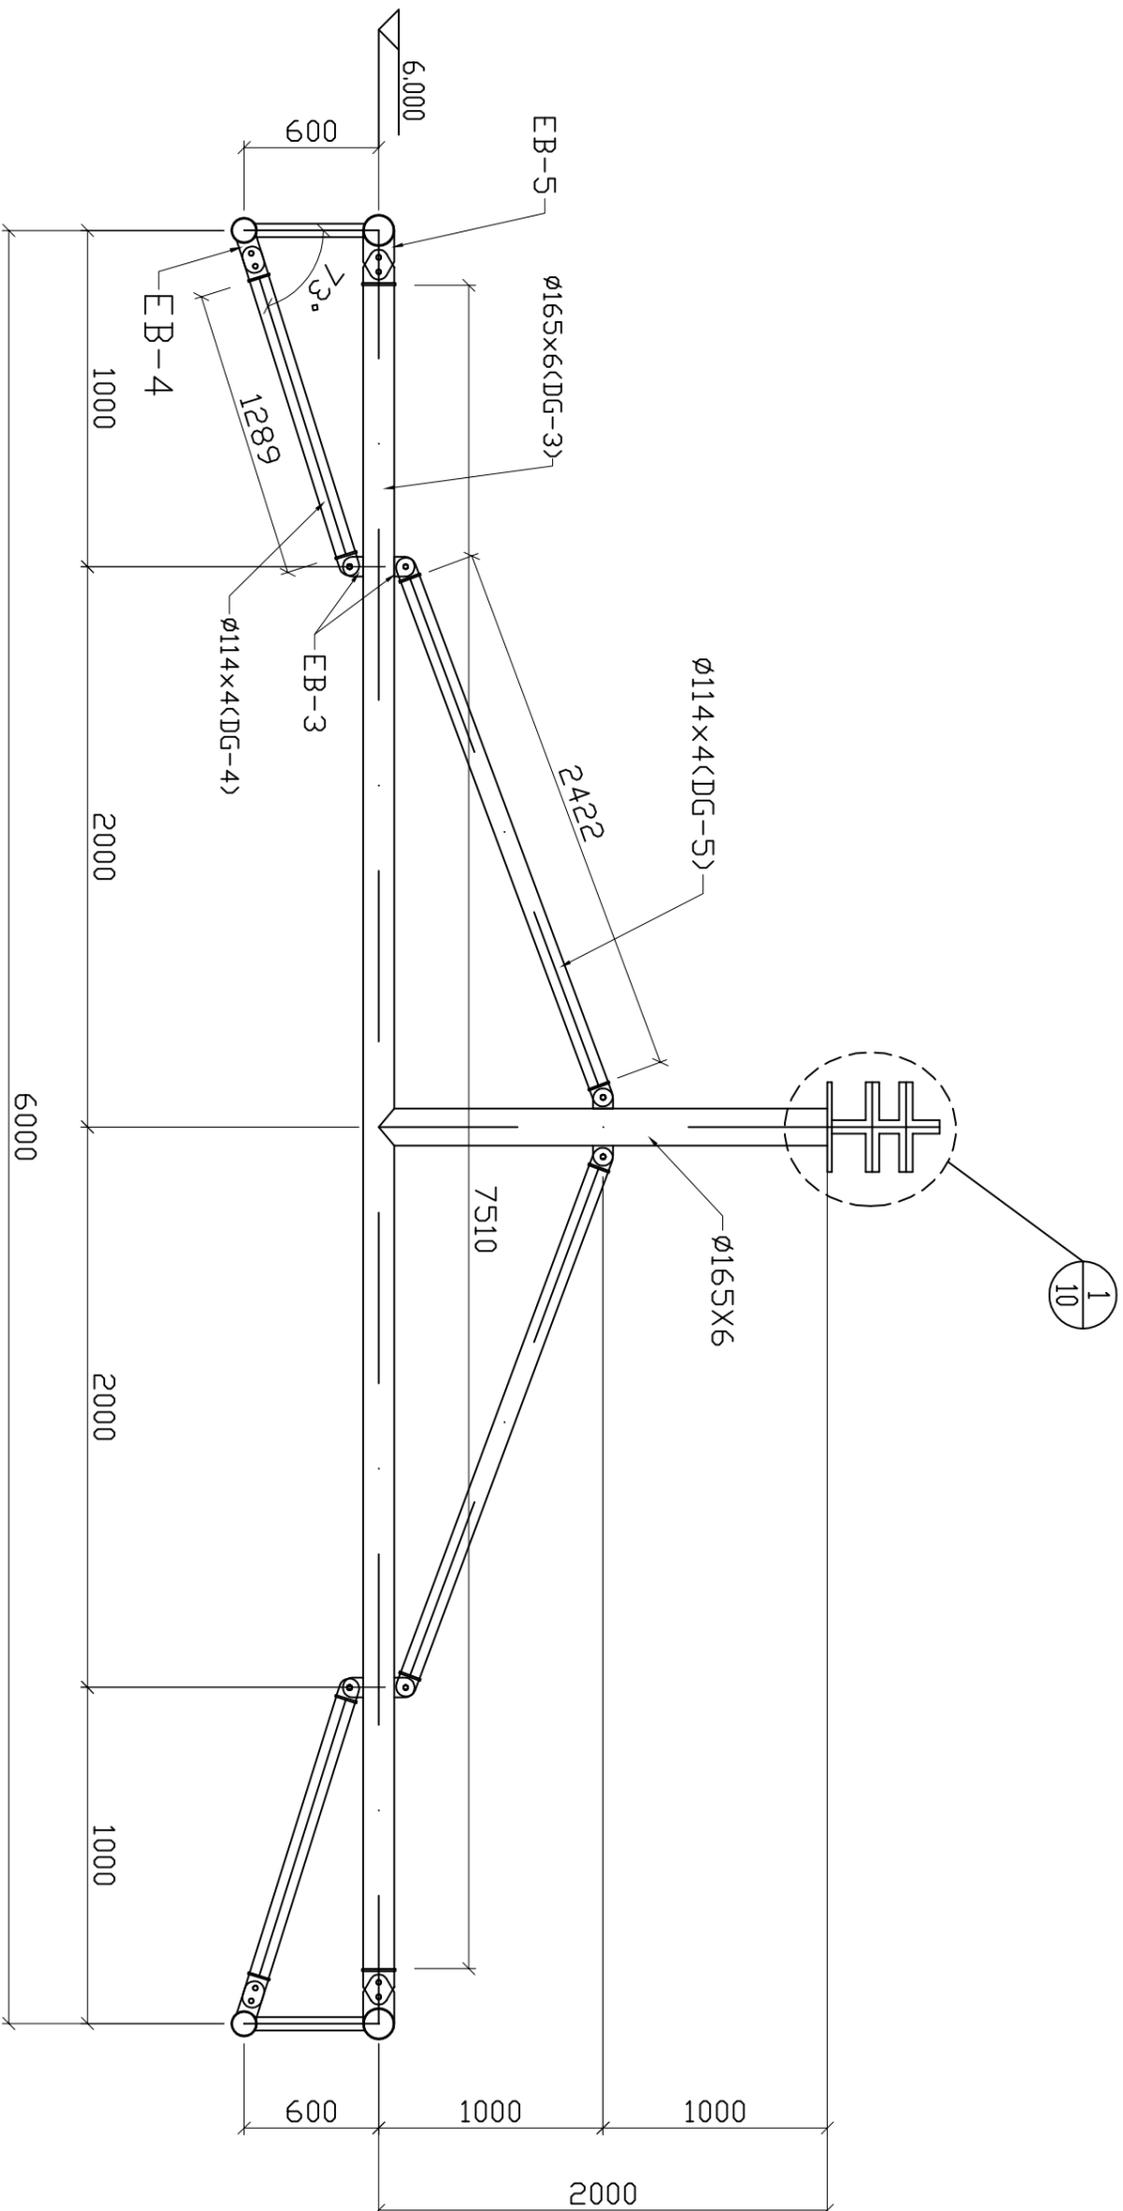

3-3 剖面



VER.	DESCRIPTION	DATE

工程名称
PROJECT:


图纸名称
DRAWING TITLE:

3-3 剖面图


工程编号 PRJ. NO.	
制 图 DRAWING	
设 计 DESIGN	
校 对 CHECK	
审 核 EXAM	
日 期 DATE:	
版本号 VER.	
图 号 DRAWING NO.	G-4
	A

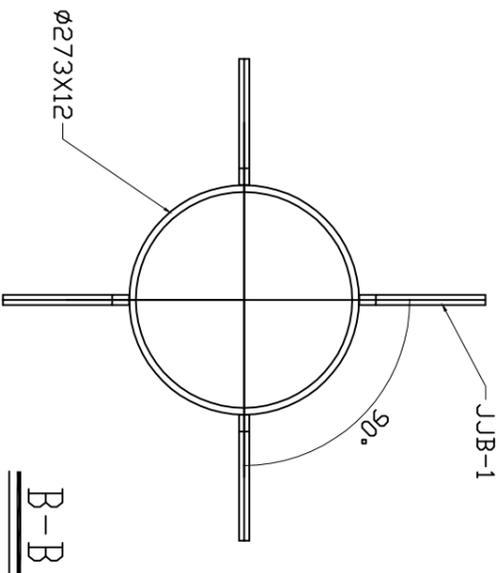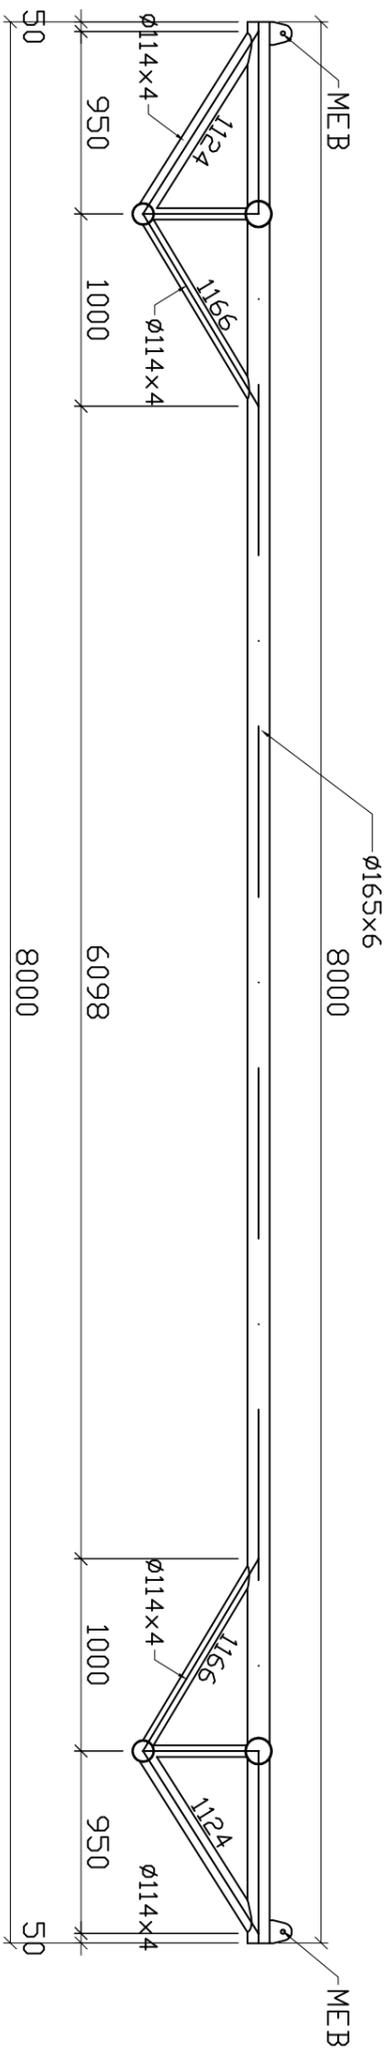


B-B

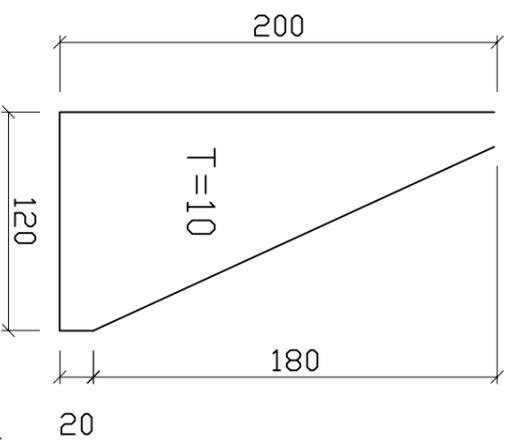


JJB-1

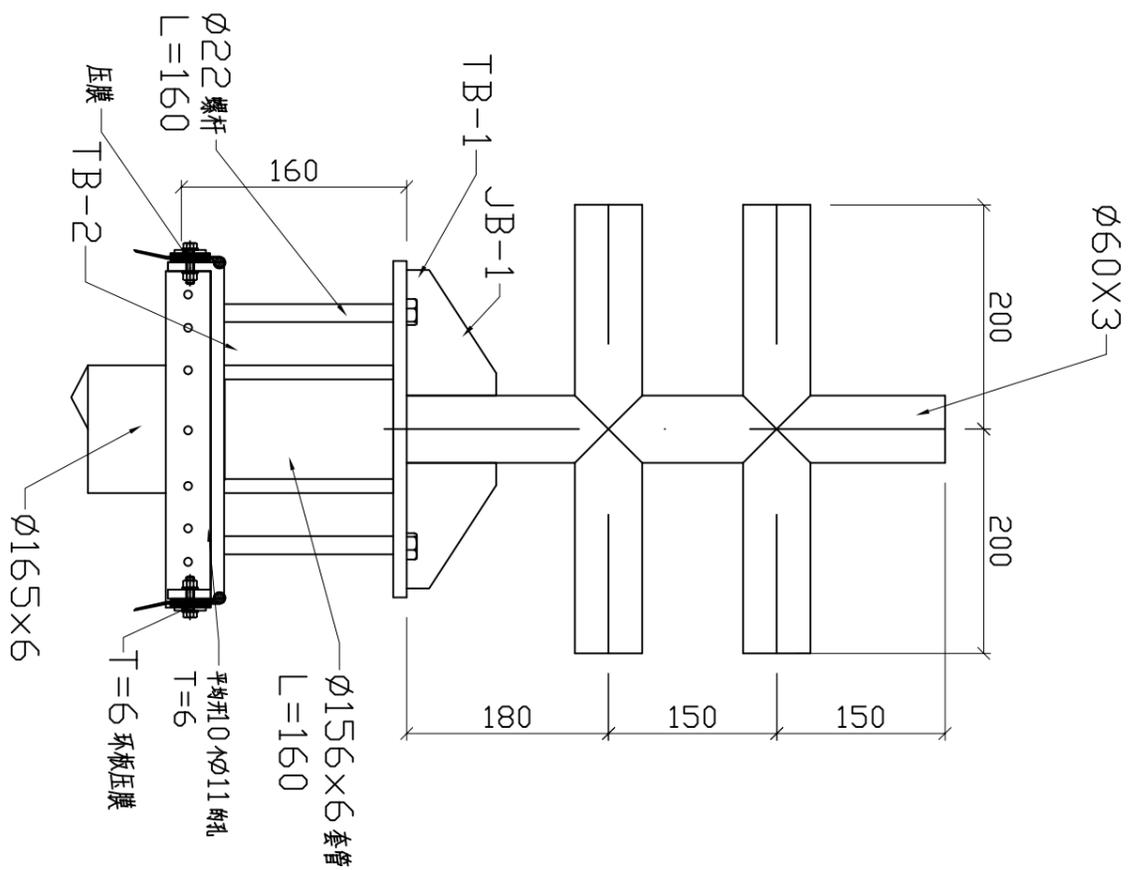

①

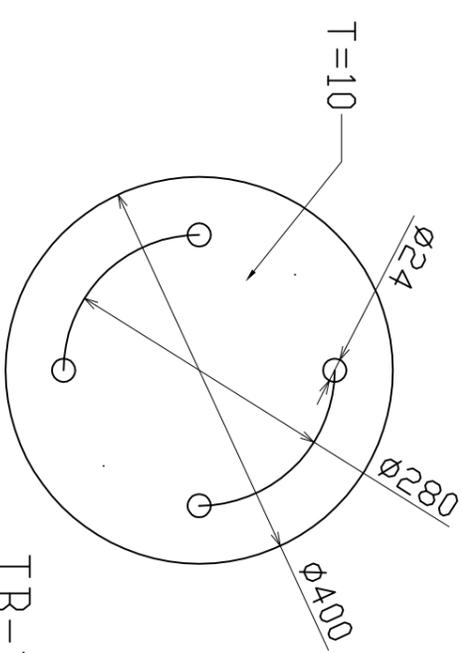

TB-1

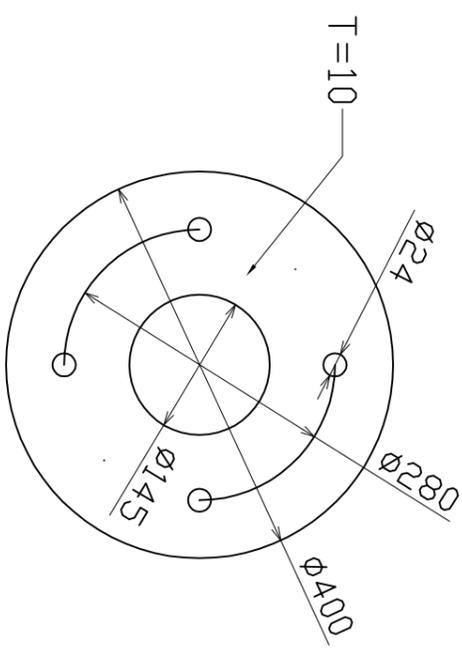

TB-2



VER.	DESCRIPTION	DATE

工程名称
PROJECT:

图纸名称
DRAWING TITLE:




3-3 剖面图

工程编号 PRL. NO.	
制 图 DRAWING	
设 计 DESIGN	
校 对 CHECK	
审 核 EXAM	
日 期 DATE:	
版本号 VER.	
图 号 DRAWING NO.	G-4
	A

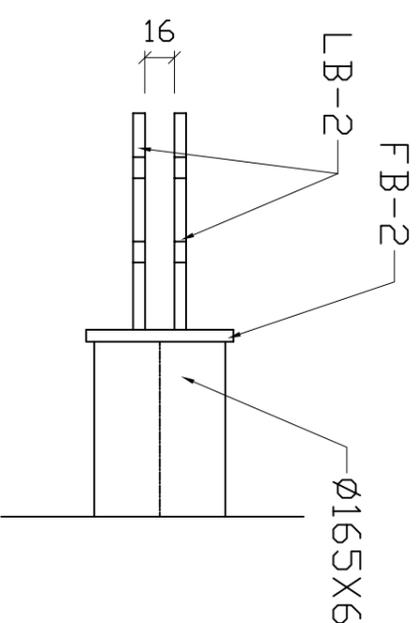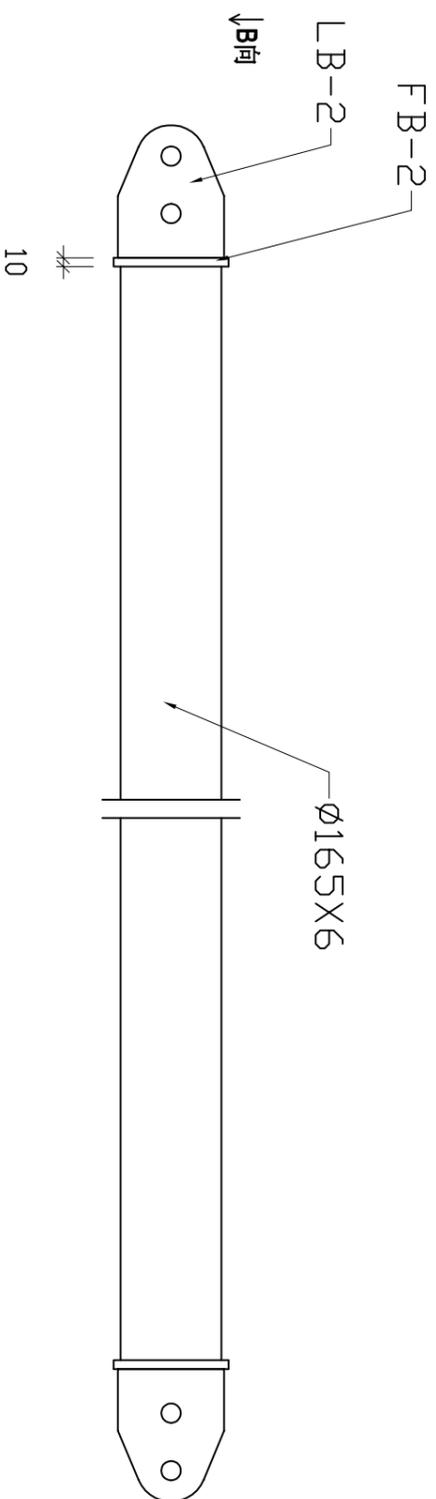

Ø114-DG洋图

B向详图

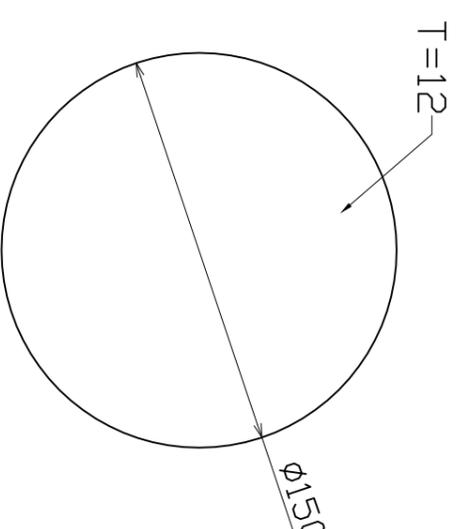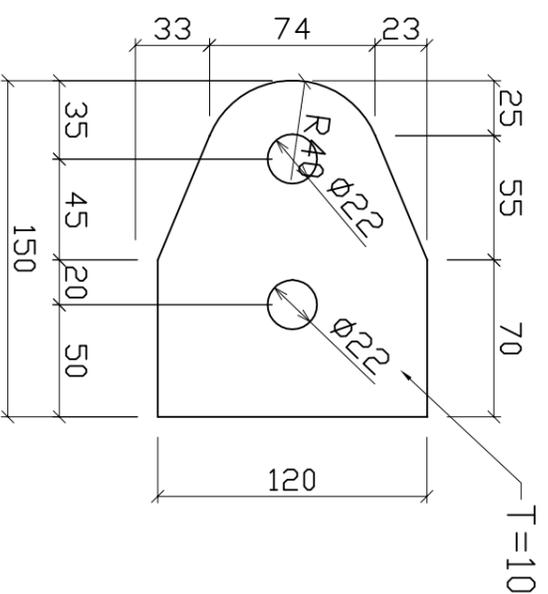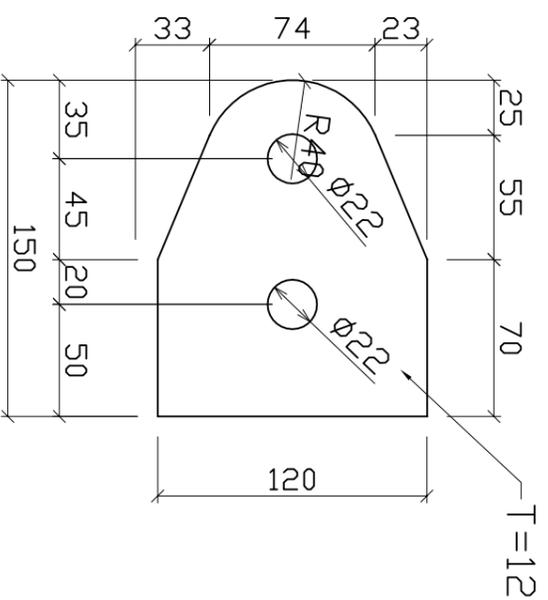

EB-2

LB-2

FB-2


VER.	DESCRIPTION	DATE

工程名称
PROJECT:


图纸名称
DRAWING TITLE:

3-3剖面图


工程编号 PRL. NO.	
制图 DRAWING	
设计 DESIGN	
校对 CHECK	
审核 EXAM	
日期 DATE:	
版本号 VER.	
图号 DRAWING NO.	G-4
	A

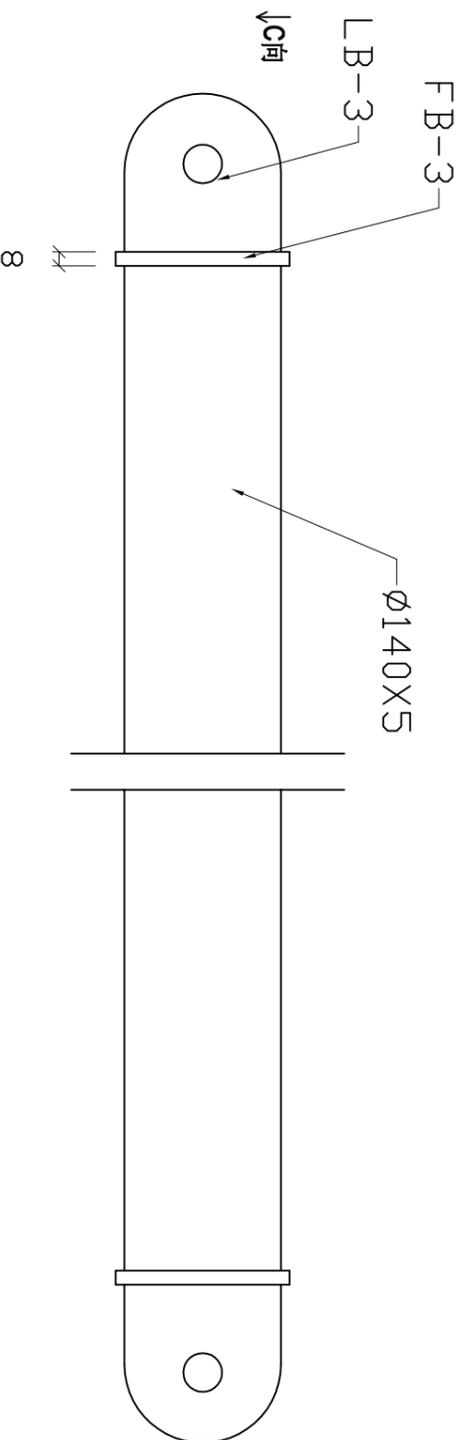


Ø89-DG详图

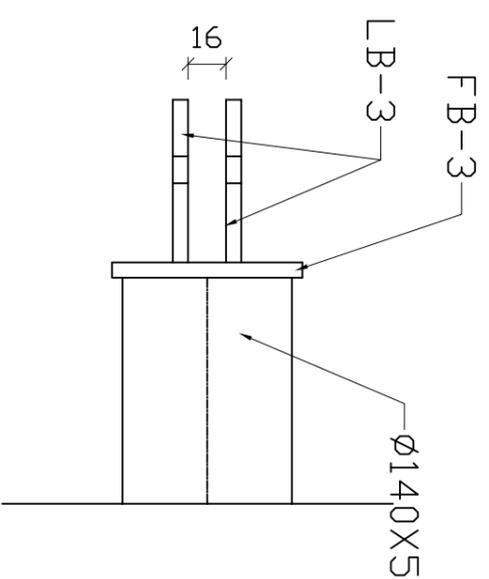


C向详图

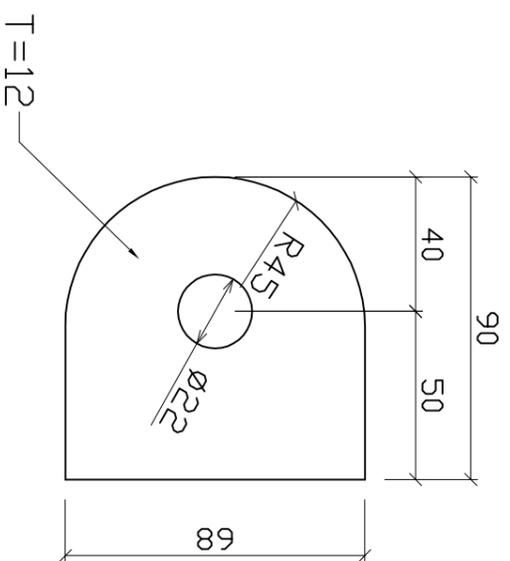

FB-3

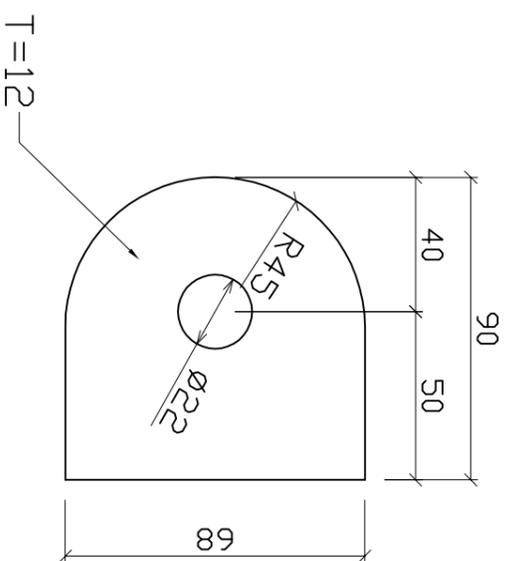

LB-3

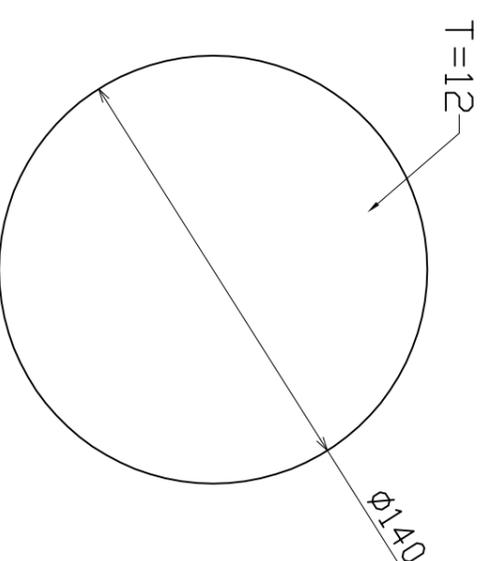

FB-3


VER.	DESCRIPTION	DATE

工程名称
PROJECT:

图纸名称
DRAWING TITLE:




3-3剖面图

工程编号 PRL. NO.	
制 图 DRAWING	
设 计 DESIGN	
校 对 CHECK	
审 核 EXAM	
日 期 DATE:	
版本号 VER.	
图 号 DRAWING NO.	G-4
A	

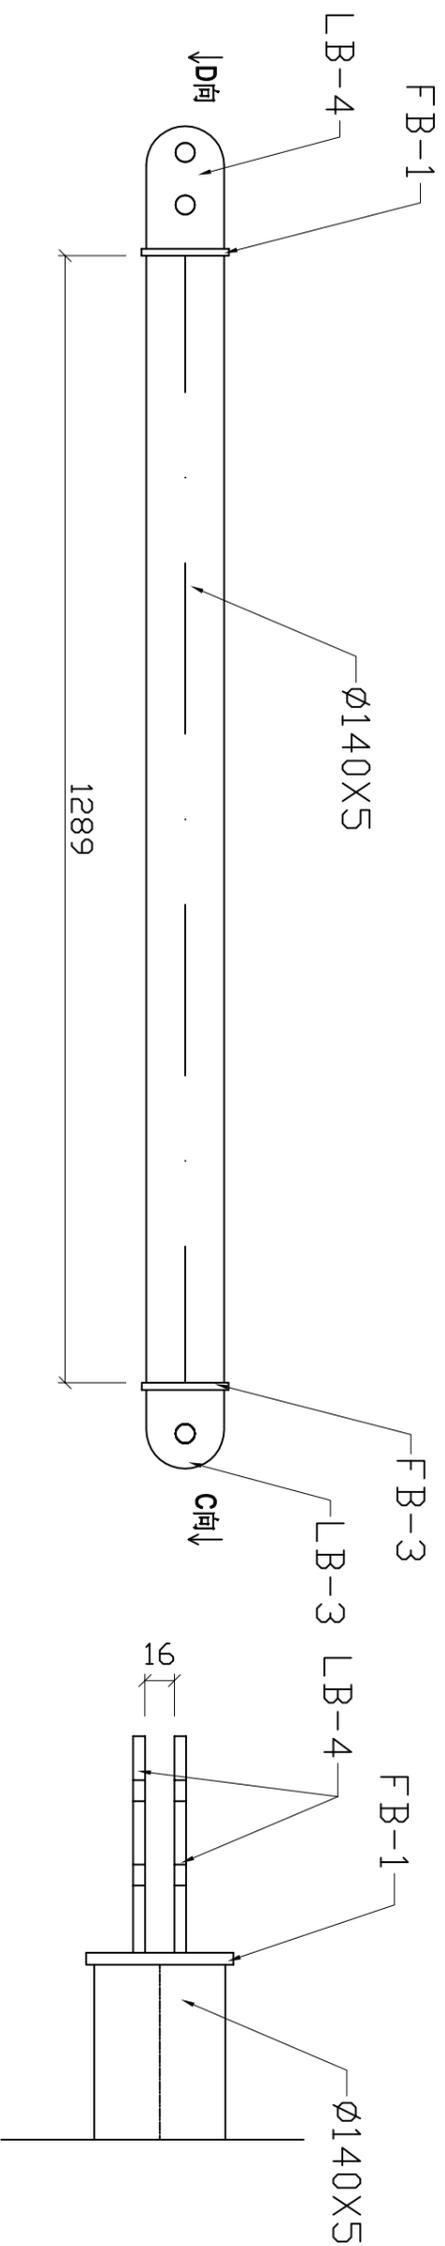

Ø89-DG详图

D向详图

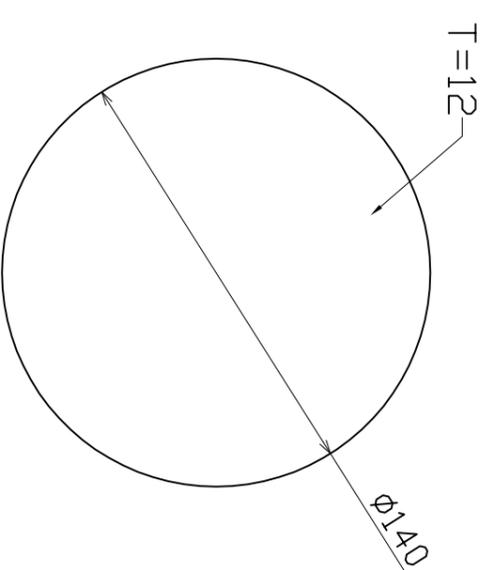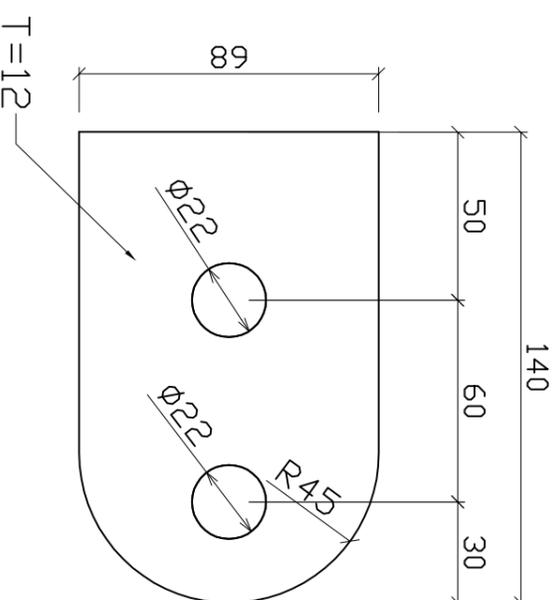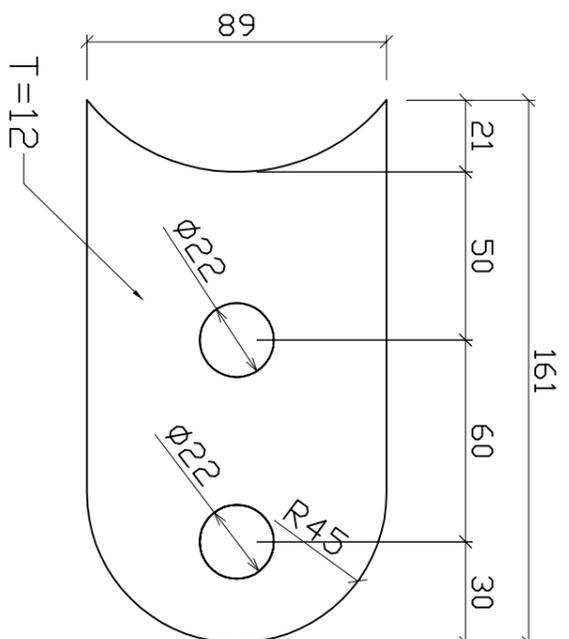

FB-4

LB-4

FB-3


3-3剖面图

图纸名称
DRAWING TITLE:


工程名称
PROJECT:

VER.	DESCRIPTION	DATE

工程编号 PRL. NO.	
制图 DRAWING	
设计 DESIGN	
校对 CHECK	
审核 EXAM	
日期 DATE:	
版本号 VER.	
图号 DRAWING NO.	G-4
	A

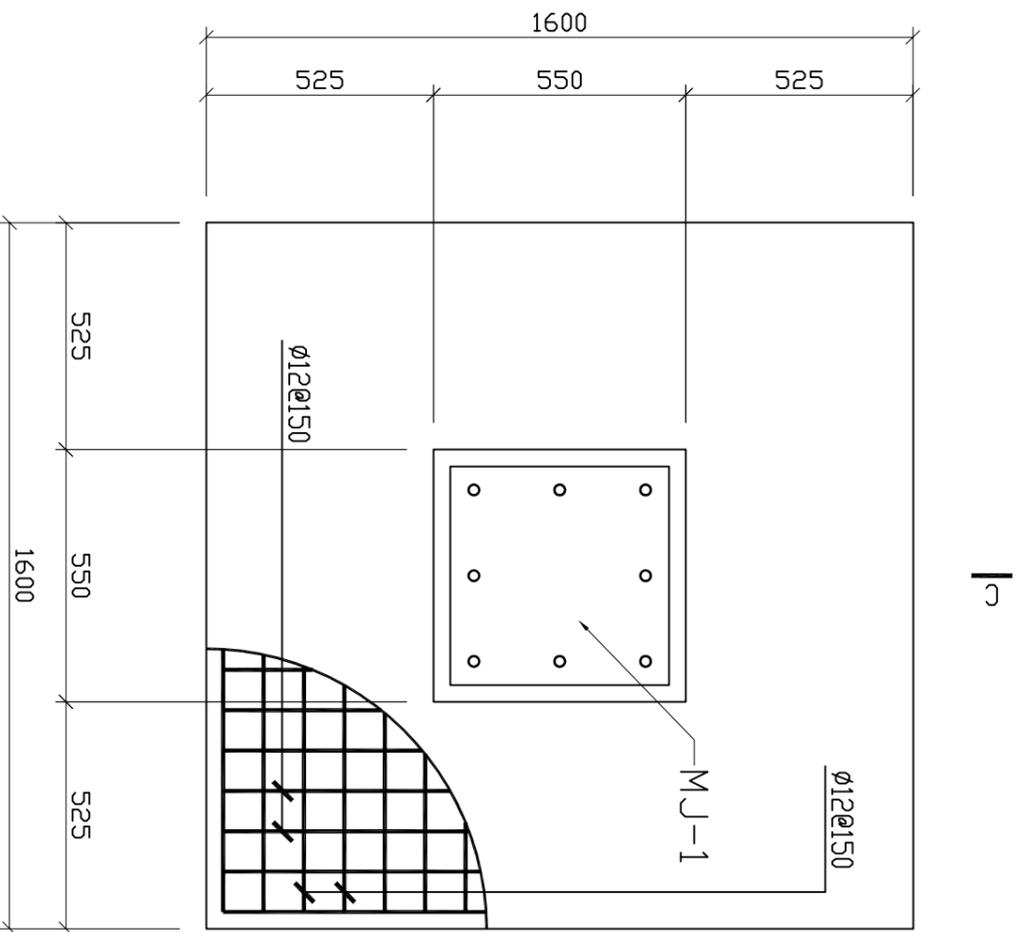

JC-1 平面图

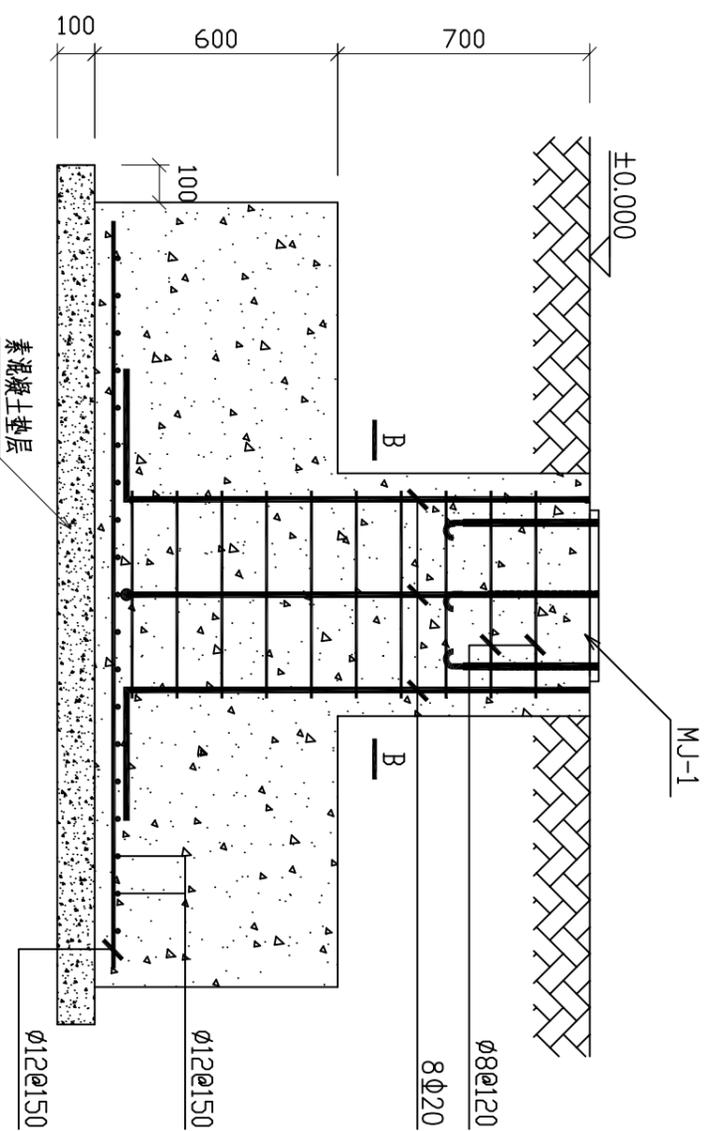

C-C 1:18

- 说明:
1. 地基承载力标准值 $f_{ak} \geq 120 \text{ kPa}$
 2. 基础混凝土标号为C25, 垫层混凝土标号为C10.


VER.	DESCRIPTION	DATE

工程名称
PROJECT:


图纸名称
DRAWING TITLE:

JC-1 详图

工程编号 PRL. NO.	
制 图 DRAWING	
设 计 DESIGN	
校 对 CHECK	
审 核 EXAM	
日 期 DATE:	
版本号 VER.	
图 号 DRAWING NO.	J-1
	A

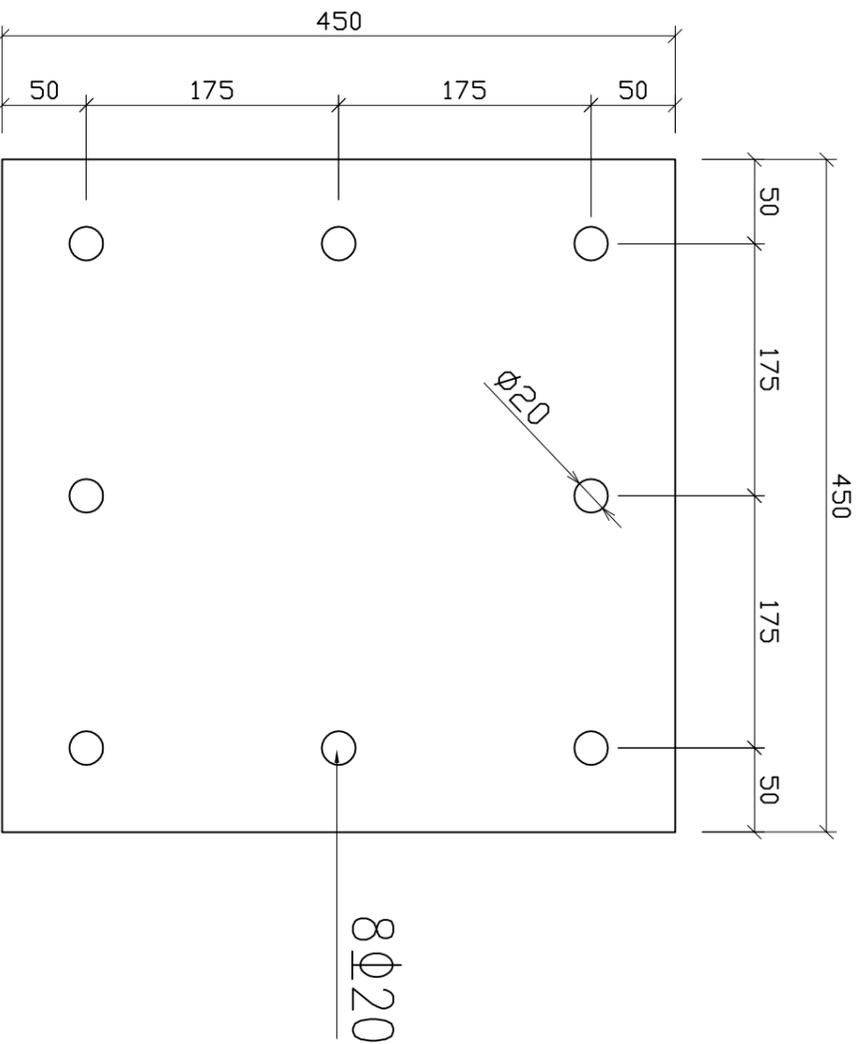

MJ-1

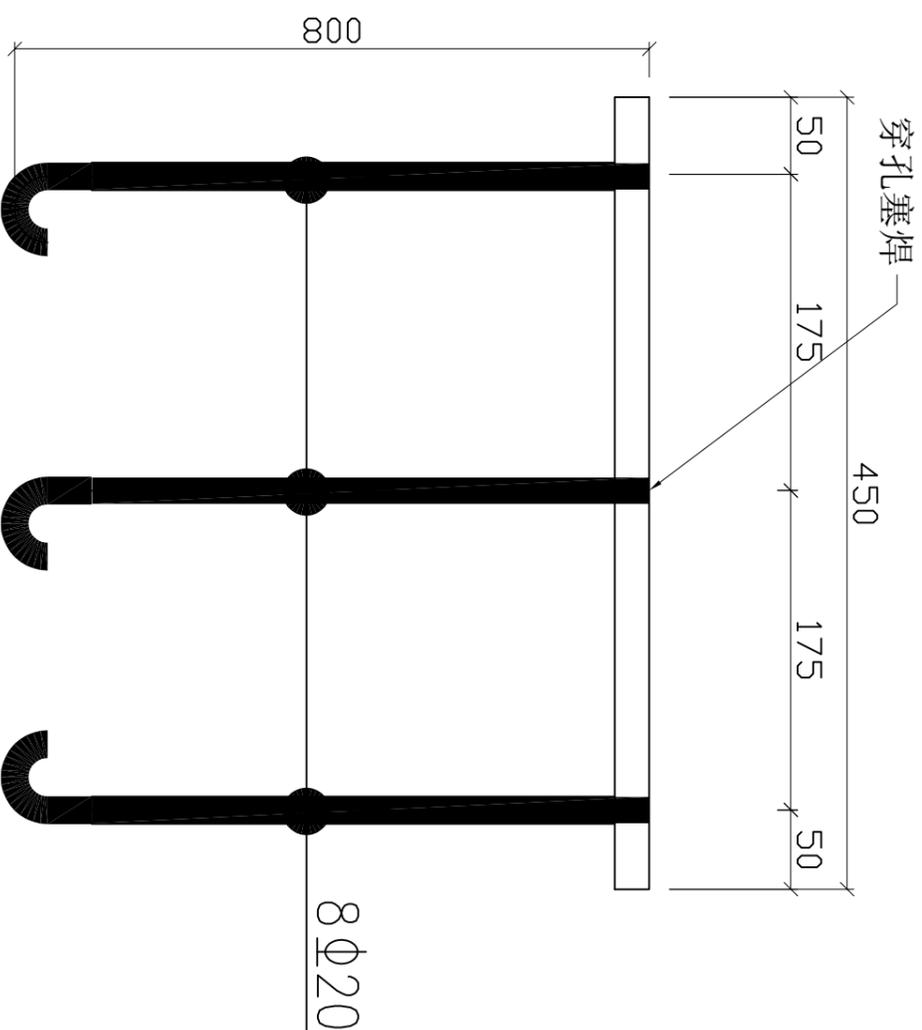

MJ-1 详图

工程名称 PROJECT:					
图纸名称 DRAWING TITLE:			零件详图		
工程编号 PRL. NO.			VER.	DESCRIPTION	DATE
制 图 DRAWING					
设 计 DESIGN					
校 对 CHECK					
审 核 EXAM					
日 期 DATE:					
版本号 VER.					
	图 号 DRAWING NO.		J-2		
A					