# 凌云县实验小学运动场维修改造项目

施工图设计

(第]册 共]册)

四 中城恒业设计集团有限公司

二0二五年

	<u> </u>	<u> </u>	音 日 功	本表共   页	第1页
— — —	中城恒业设计集团有限公司	<u> </u>	1 1	专业类别	市政
ZHON 石 中	<b>RGCHENG HENGYE DESIGN GROUP CO. , LTD.</b> ※ 成正 井編号, A352012676 ※ 成正 井が台、俊し上高、戦艦波は、送車工 第1 キルア 総、へ麻荷歩 (水路) キルア総、水林行歩 (水	工程名称	凌云县实验小学运动场维修改造项目	设计阶段	瀬 工
2 ≠ N ₪	业综合开发生态工程》专业之统,水利行业开绕、建筑行业、乙统、风聚团标工程设计专项乙统、环境工程(固体废物处理处置工程、水污聚的治工程)专项乙统。	建设单位	凌云县教育局	工程编号	
承	極中	<b>E</b> ₹⁄I	纸名称	國	备
0	S-00			A4	
<u> </u>	S-01	运动场设计总说		A2	
2	S-02	运动场总平面布	布置图	A2	
3	S-03	运动场平面布置	] 图	A2	
4	S-04	运动场铺设示意	3. 图	A2	
5	S-05	运动场排水沟示	六意图	A2	
9	S-06	运动场铺设示意	<u> </u>	A2	
7	S-07	灯杆示意图、配	己电系统图	A2	
$\infty$	S-08	篮球场做法图		A2	
6	S-09	铝制成品凉亭		A2	
10	S-10	舞台、台阶维修	8大样图	A2	
<b>\( \)</b>	S-11	排雨水口构造图	D.	A2	
12	S-12	排水盲沟构造图		A2	
13	S-13	加铺沥青混凝土结构设计图	.结构设计图	A2	
14	S-14	管道开挖断面及基础图	5基础图	A2	
备注	备注:本图纸出图专用章与公章具有同等效力				
制表	赵怡 校核	王既文			2025年9月

日期	
签名	
<b>亚</b>	
日期	
終名	
<b>亚</b>	

## 运动场设计总说明

#### 一、设计依据

- (1)《民用建筑设计统一标准》(GB50352-2019)
- (2)《建筑设计防火规范》GB50016-2014(2018年版)
- (3)《体育建筑设计规范》(JGJ31-2003版)
- (4)《体育设施、场地及相关标准汇编》(JGJ 36-2005版)
- (5)《体育场地与设施(一)》(08J933-1) (6)《合成材料跑道面层》GB/T14833-2011
- 二、项目概况:

本工程为凌云县实验小学运动场维修改造项目。

内设400m环形跑道(4跑道)、37m×34m足球场1个;

场内半圆式环形跑道,直跑道长88.995米。球场区布置1个篮球场。

## 三、排水沟施工:

- 1 素十夯实。
- 2. 水沟垫层采用C15素混泥土捣150mm厚。
- 3. 水沟用M7. 5混合砂浆切MU10实心砖,墙厚为240mm。砖墙内侧用1: 2. 5水泥防水砂浆抹面20mm厚。
- 4. 水沟盖板为钢筋混泥土预制板,用C30砼制作,板内配Ø6钢筋。
- 5. 排水沟内沉砂井深度比水沟底深600mm(按实际情况计),宽度与水沟相同。沉沙井盖板检查口盖板为铸铁板(活动式盖板)。

#### 四、塑胶跑道、半圆区及球场区基础施工

- 1. 拆除原场地塑胶面层(含防水层),对原基础进行清洗、打磨。
- 2. 铺设AC-10细粒式沥青混凝土层厚度为50mm,采用8-12吨压路机碾压,开行速度不应大于30米/分钟,每次重叠碾压宽度不应小于200mm,碾压至平整密实,表面无波纹。
- 3. 沥青混凝土面层完成后,要加固得完全完整,不可有车辙、硬结、凹沉,龟裂或开口等,完成面层后用4米直尺检查,正负不得超过3mm。
- 4. 沥青混泥土层不宜在气温较低的情况下施工,要求在+5℃以上施工为宜。
- 5. 沥青混泥土在一般情况下摊铺, 其温度应在100℃以上, 成活温度应在80℃以上。
- 6. 沥青混泥土配合比采用中间级配, 保证一定的密实度, 空隙要求6-9%, 细料适当, 保证热稳定性较好。

#### 五、塑胶面层施工:

- 1. 沥青混凝土施工完毕后需要保养7天后方施工塑胶面层。
- 2. 本工程采用新型无毒、绿色环保喷涂水波纹型塑胶铺设,底胶一次性铺设厚度7mm,加强层3mm、水波纹防滑层2mm组成。
- 3. 跑道划线:按国际田联标准进行施工。

## 六、塑胶跑道技术规范及标准

- 1. 田径场场地必须符合国际联合会颁发的最新《田径竞赛规则》和《田径场地设施标准手册》的要求及本项目体育工艺设计要求。
- 2. 本田径场跑道每条分道宽度为1. 20米。塑胶跑道的点位线距离精确度要求在1/10000, 允许误差只能是正值, 不能是负值, 即400米许误差+0. 04米, 100米允许误差+0. 01米, 允许误差正值不得大于1/10000。
- 3. 塑胶跑道采用13mm水波纹塑胶跑道面层。
- 4. 外观:塑胶跑道颜色均匀一致,各种道线及点位线颜色均匀一致,清晰、鲜艳、无明显虚边,各种道线宽窄尺寸准确,分道线间的距离要准确一致, 直道部分要平直,弯道部分要圆滑,无折线产生,塑胶面层无裂痕或分层现象,防滑层与底胶层粘合牢固、均匀,无明显凹凸现象,表面色泽均匀、耐久。
- 5. 标志线:标志线一根清晰、不反光、无明显虚边,与面层粘合牢固,各标志线位置距终点线的距离长度不允许出现负差,其正差也不得大于1/10000。
- 6. 平整度: 塑胶跑道表面平整度合格率不得小于85%, 塑胶跑道表面要求在大雨过后20分钟无积水。
- 7. 厚度: 塑胶跑道面层的厚度为13mm,允许正负误差在2mm以内,塑胶面层厚度合格率不得小于85%。
- 8. 塑胶面层各项技术指标执行标准: 塑胶跑道面层检测标准, 按国标GB 36246-2018标准执行。

## 七、足球场人造草坪施工

- 1、拆除原人造草,对原基础进行清洗、打磨。
- 2、人造草坪专用胶水。
- 3. 铺设10mm厚人造草专用减震垫。
- 4. 铺设50mm高加筋单丝人造草(每平方填充石英砂不少于25kg/m2、橡胶颗粒7kg/m2)。

## 八、篮球场硅PU面层施工

- 1、土方开挖完毕后,地基用25T压路机碾压,沿纵向从基槽两边向槽中碾压,行车速度为25-30米/分钟,重叠碾压至平整坚实为止。
- 2、混凝土面层采用C20混凝土现浇200mm厚,施工时用平板式振动机振实找平,用钢批过面,表面坡度按图纸要求施工,伸缩缝按间隔5m×5m米纵横割缝,缝宽4mm,深50mm,伸缩缝填充胶条或填缝剂。

- 3、铺设AC-10细粒式沥青混凝土层厚度为50mm,采用8-12吨压路机碾压,开行速度不应大于30米/分钟,每次重叠碾压宽度不应小于200mm,碾压至平整密实,表面无波纹为止。
- 4、高分子防水防潮层。
- 5、铺设4mm厚硅PU塑胶球场面层。
- 八、塑胶跑道各项技术指标执行标准:按国标GB 36246-2018标准执行。


## 九、健身器材表:


1	预埋式篮球架	高度3050mm,臂长2250mm,篮板 1800*1050mm,配12mm厚透明钢化 玻璃篮板。	副	1
2	5人制足球门	球门尺寸: 宽 5 米, 高 2 米; 立杆和横梁直径114mm*2.75mm, 上设网钩, 柱两侧钢管撑杆直径76*2.75mm。	副	1
3				


#### 十、其他


- 1. 本工程如总说明做法与详图大样做法有冲突之处以大样图做法为准。
- 2. 本工程施工及验收严格执行国家现行的体育场地施工及验收规范。本说明未尽之处 参照现行国家有关施工验收规范施工。

中城恒业设计集团有限公司	工程名称	凌云县实验小学运动场维修改造项目	项目负责人	王跃文	设计	赵怡	图名	运动场设计总说	明	建设单位	凌克	县教育局
ZHONGCHENG HENGYE DESIGN GROUP LIMITED 養養证券請号: A352812676	单项名称	市政工程	专业负责人	种格的	审核	44h	复核	黄傻	日期		图号	S-01

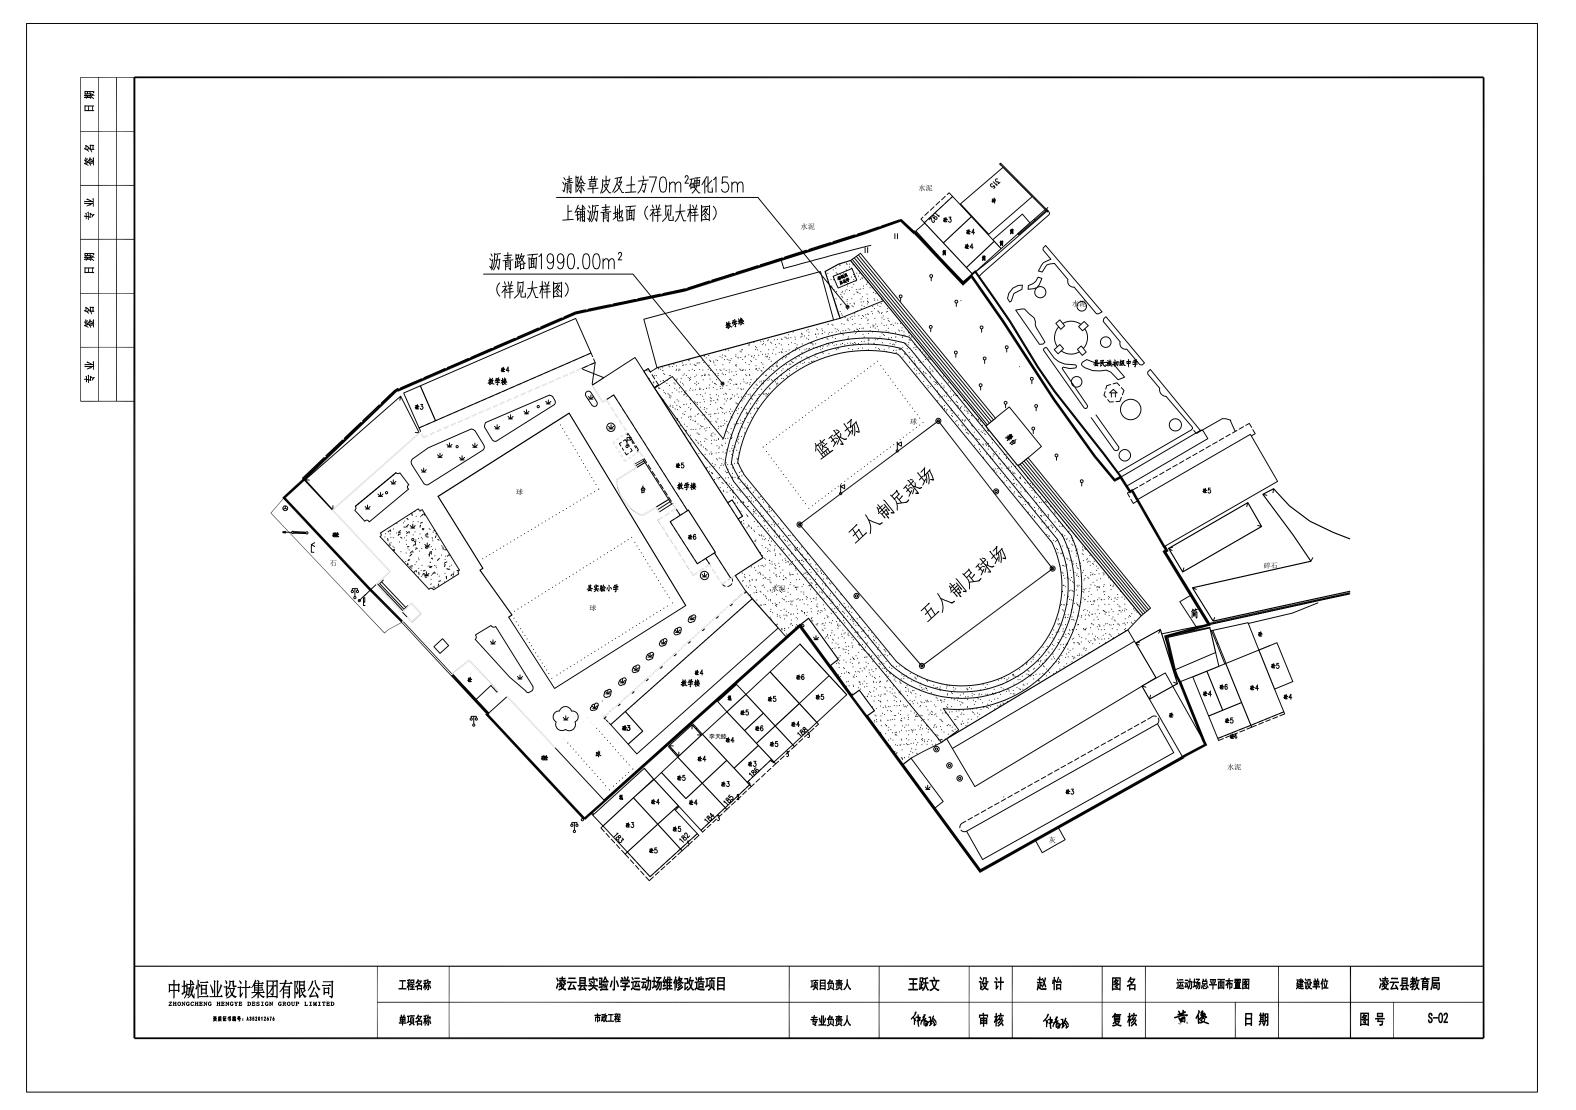

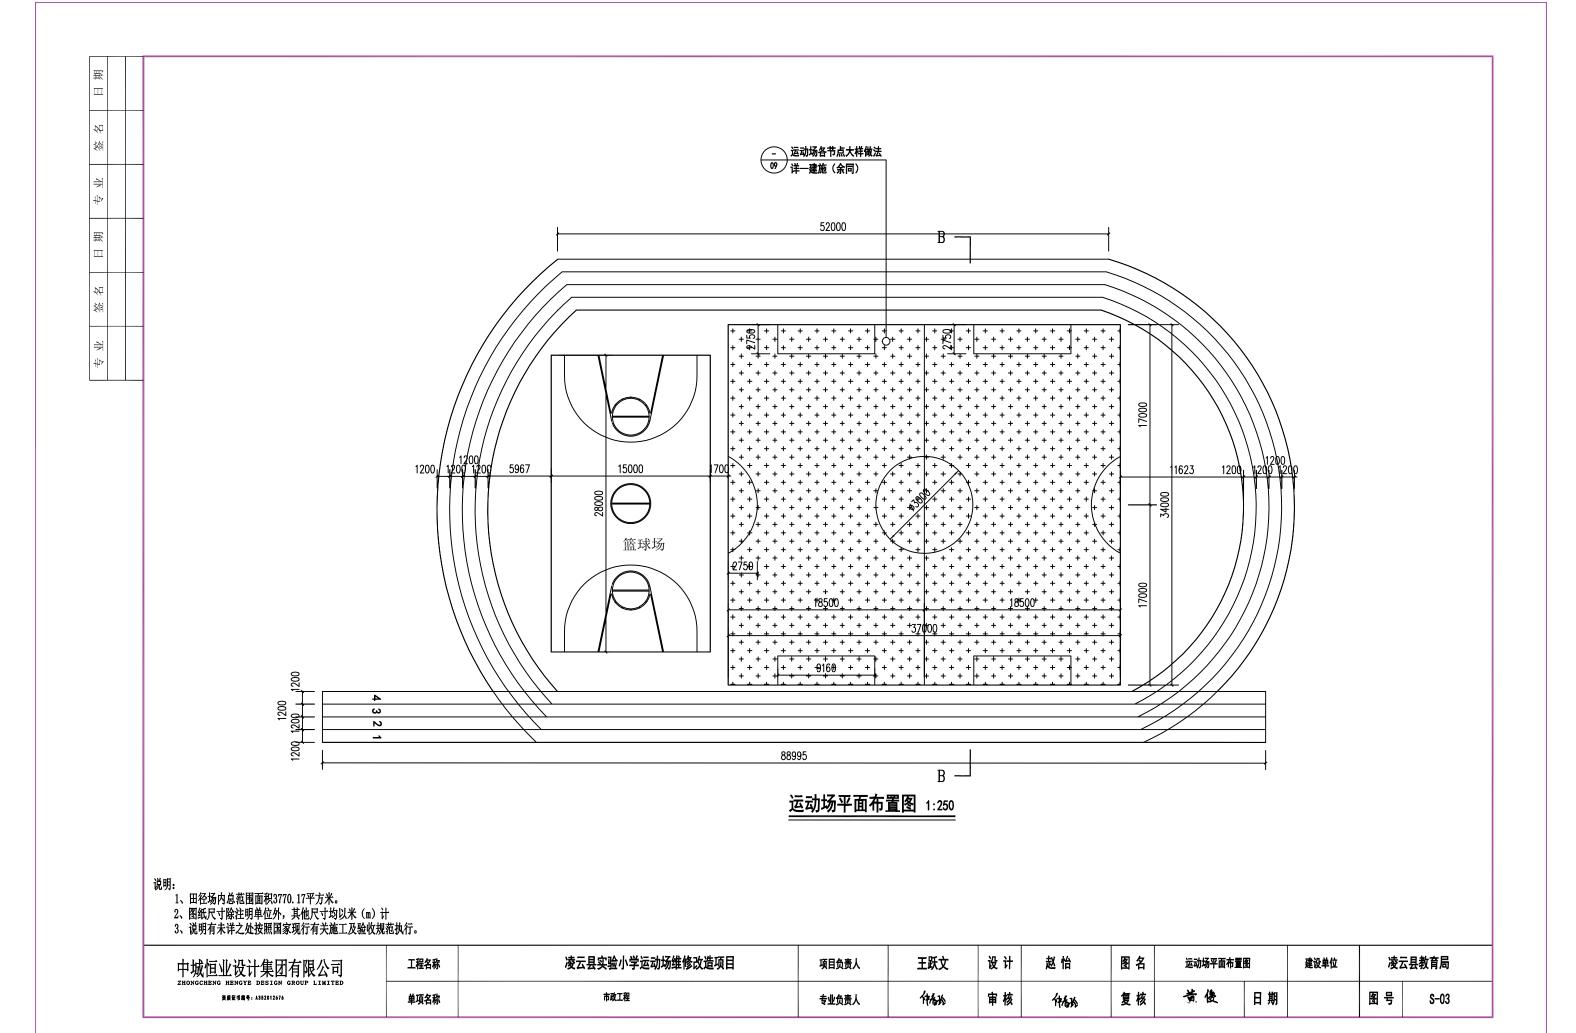

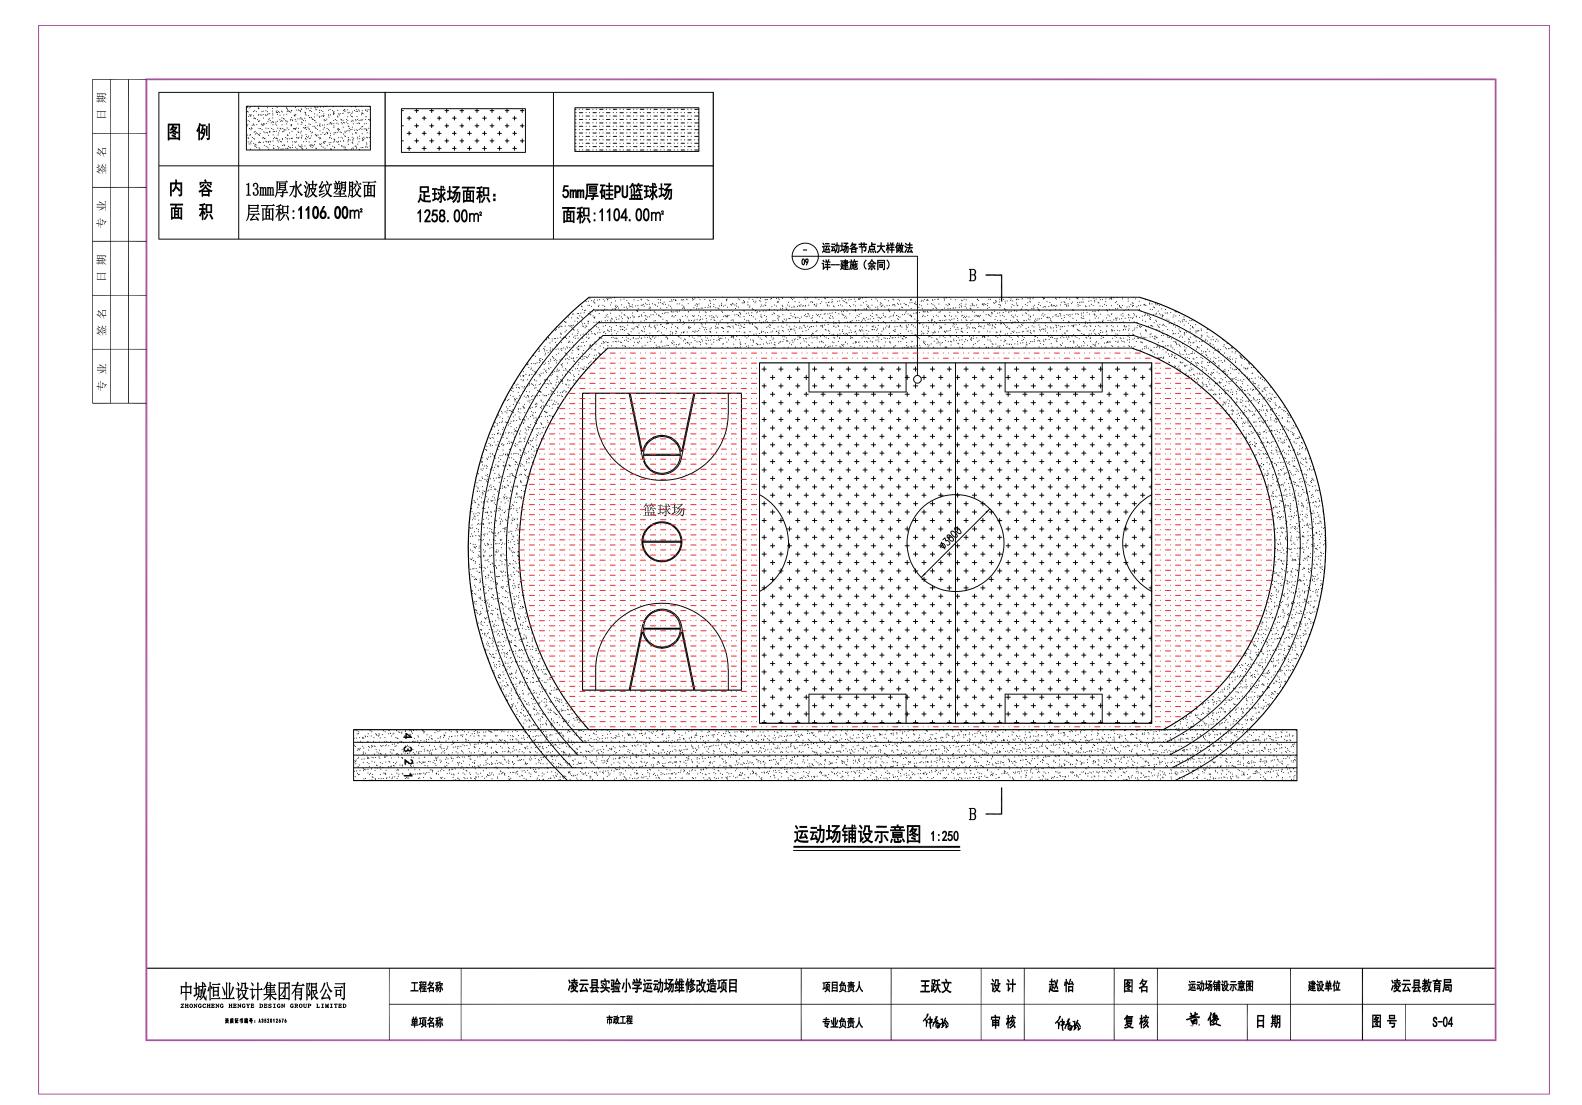

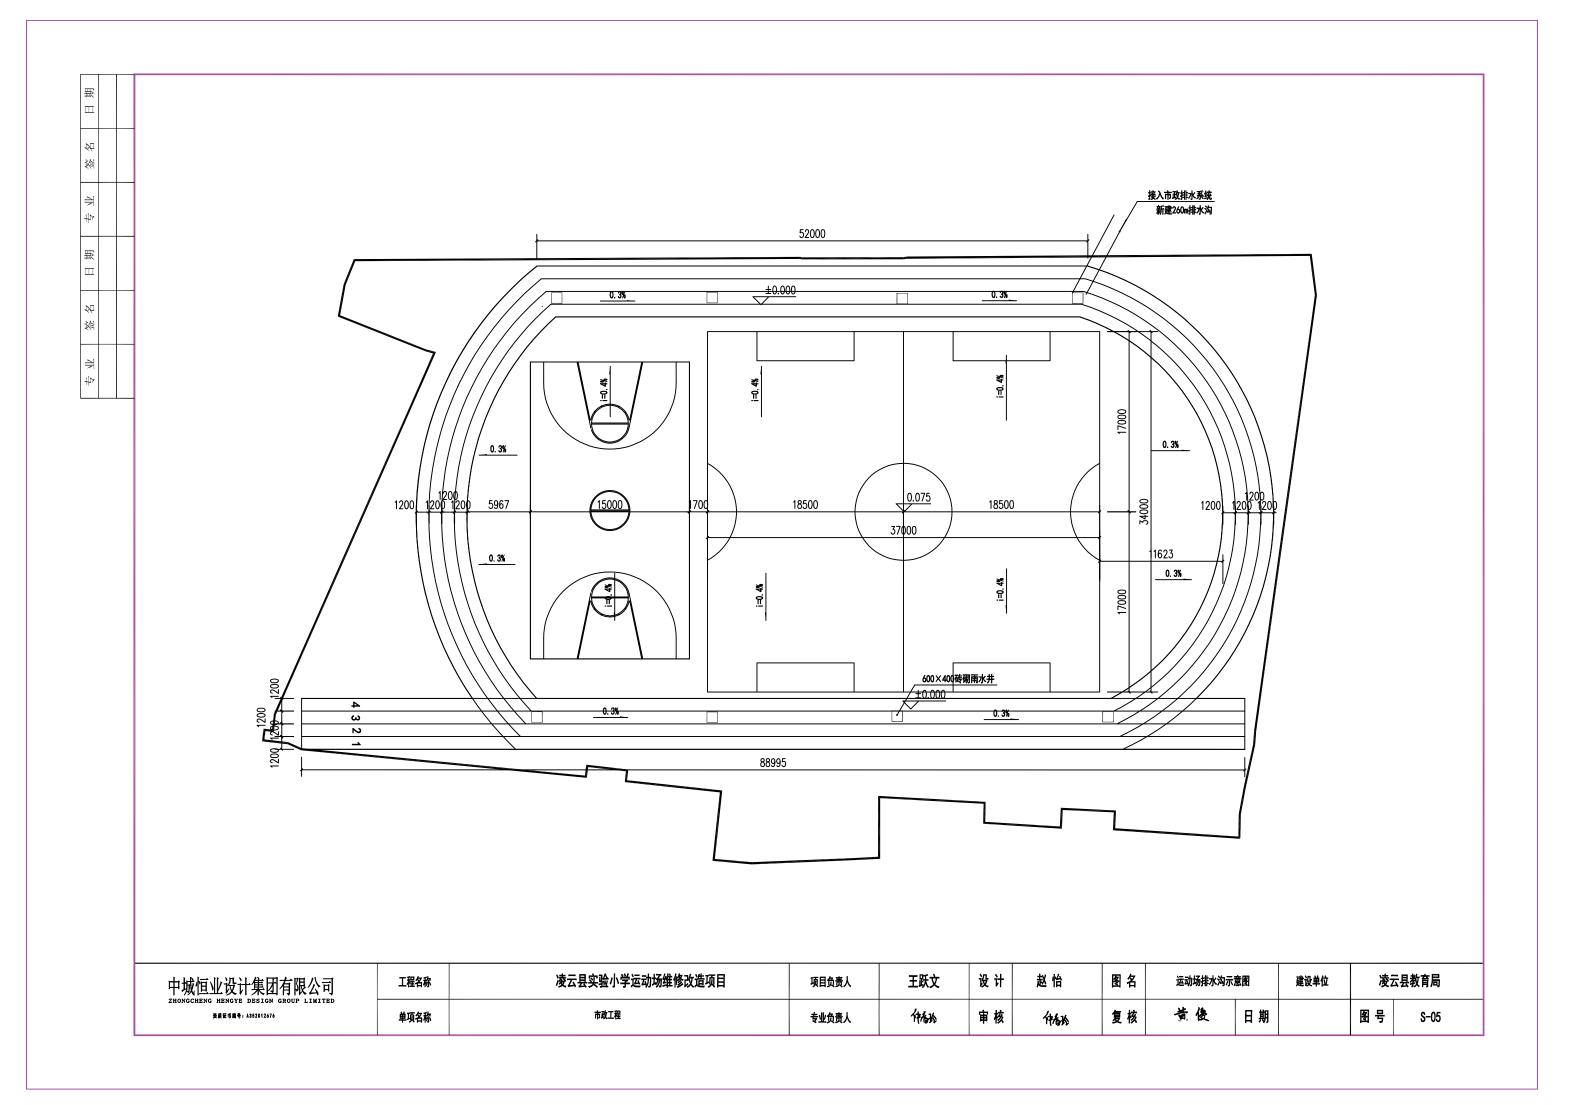


単日日	
郊	
平	安装在原有教学楼上 接入原有电网
	AP1
田	
裕	
#p	

3		BVV-500V-3X4 AG20	BV,2.5	*		按实测长度计算
2	8	LED球场专用灯-防护等级P65	2X200W	盏	8	杆高6m
1		照明配电箱		台	1	安装高度1.8m
序号	图例	名称	规格	单位	数量	备注


## 注明:混凝土雨水排水沟长280m

中城恒业设计集团有限公司	工程名称	凌云县实验小学运动场维修改造项目	项目负责人	王跃文	设计	赵怡	图名	运动场路灯安装	布置图	建设单位	凌克	云县教育局
ZHONGCHENG HENGYE DESIGN GROUP LIMITED 資质定常编号: A352812676	单项名称	市政工程	专业负责人	种格的	审核	ተቆእ	复核	黄俊	日期		图号	S-06

88995

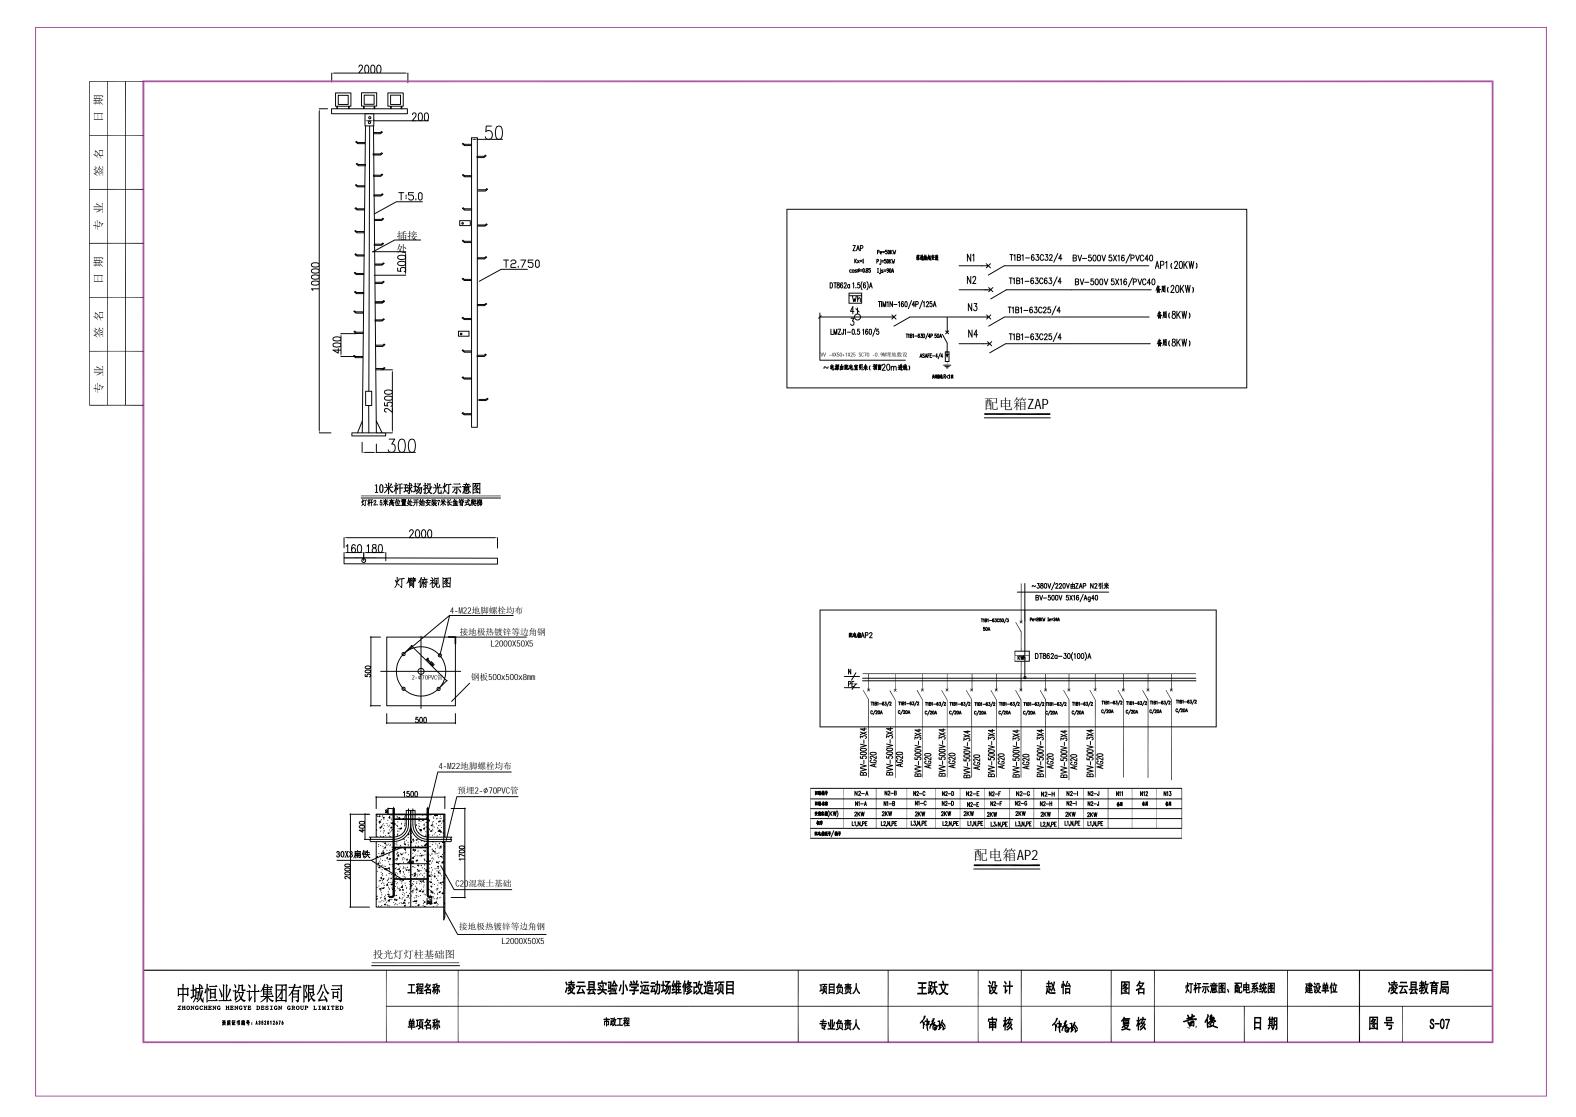




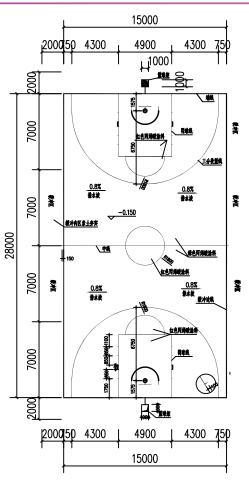

## 篮球场地平面布置图 1:250

- ut.vi 1、本图尺寸以毫米为计算单位,除中线外,全场各区均从各线外沿计 算,篮球场界线,采用白色丙烯酸涂料绘制,线宽50mm 2、篮球场场朝向根据实际场地情况尽量按图示南北布置。

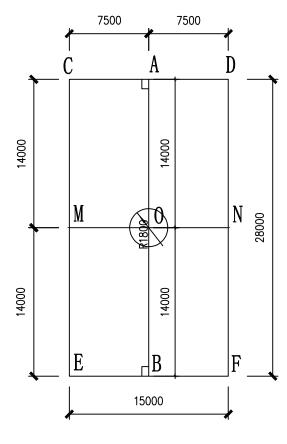

篮球场地画线示意图 1:250

## 篮球场地画法说明:

## (1)、轴线和横轴线

首先画一条纵轴线AB,然后画一条与纵轴线垂直的横轴线MN,找出交合点〇 , 再由交合点O向纵轴两端取OA-OB各14米的距离,向横轴两端取OM-ON各7.5米 的距离,则AB为纵轴长28米-MN为横轴长15米。

(2)、边线、端线和中线

从A点和B点分别作垂线CD和EF, 使AC=AD=BE=BF=7.5米。连接C和E-D 和F,则CD和EF为端线,CE和DF为边线。CE和MN交于M点,DF和MN交于N点,则MN 为中线.

## (3)、三分投篮区的画法:

分别以球场篮圈的中心与地面的垂直投影点为圆心,以 6.25米为半径, 各画半圓(包括线寬),半圓线的两端连接两条平行于边线的线,与端线 相接. 端线内沿的中点距圆心为1.575米。

(4)、限制区和罚球区的画法

从两端线的中心A点和B点各向场内纵轴取5.80米,以其端点为圆心,

以1.80米长为半径各画一个圆,并通过圆心各画一条与端线平行的直径, 这两条直线为罚球线。

再在端线上从A点和B点各向两侧量3米的距离,取此两点与罚球线的 两个端点相连成一个梯形即为限制区。


罚球区就是限制区和以罚球线中心为圆心、以1.80米为半径所画的圆。 其中有半圓与限制区重合,其重合部分的半径弧线用虚线画出,虚线的 每个线段长35厘米,线段间隔40厘米。


罚球区两侧的位置区画法是:第一条线距离端线内沿1.75米(沿罚球 区两侧边线丈量),第一位置区的宽度为85厘米,其旁是30厘米的中立 区域。第二位置区与中立区相连,宽度为85厘米。与第二位置区相连的 是第三位置区, 宽度是85厘米. 分位线的长度为10厘米, 宽5厘米(不 包括在位置区的宽度内) , 并与罚球区边线垂直。

篮球场地各种画线的宽度均为5厘米,边线和端线宽度不包括在场内, 场地中三个圆圈的半径都包括线的宽度。


中城恒	业设t	<del> </del> 集团	有限	弘司	
ZHONGCHENG	HENGYE	DESIGN	GROUP	LIMITED	

中城恒业设计集团有限公司	工程名称	凌云县实验小学运动场维修改造项目	项目负责人	王跃文	设计	赵怡	图名	篮球场做法图		建设单位	凌云县	<b>教育局</b>
ZHONGCHENG HENGYE DESIGN GROUP LIMITED 養養度非備等. A352812676	单项名称	市政工程	专业负责人	<del>የሌ</del> ያ	审核	种格的	复核	黄俊	日期		图号	S-08

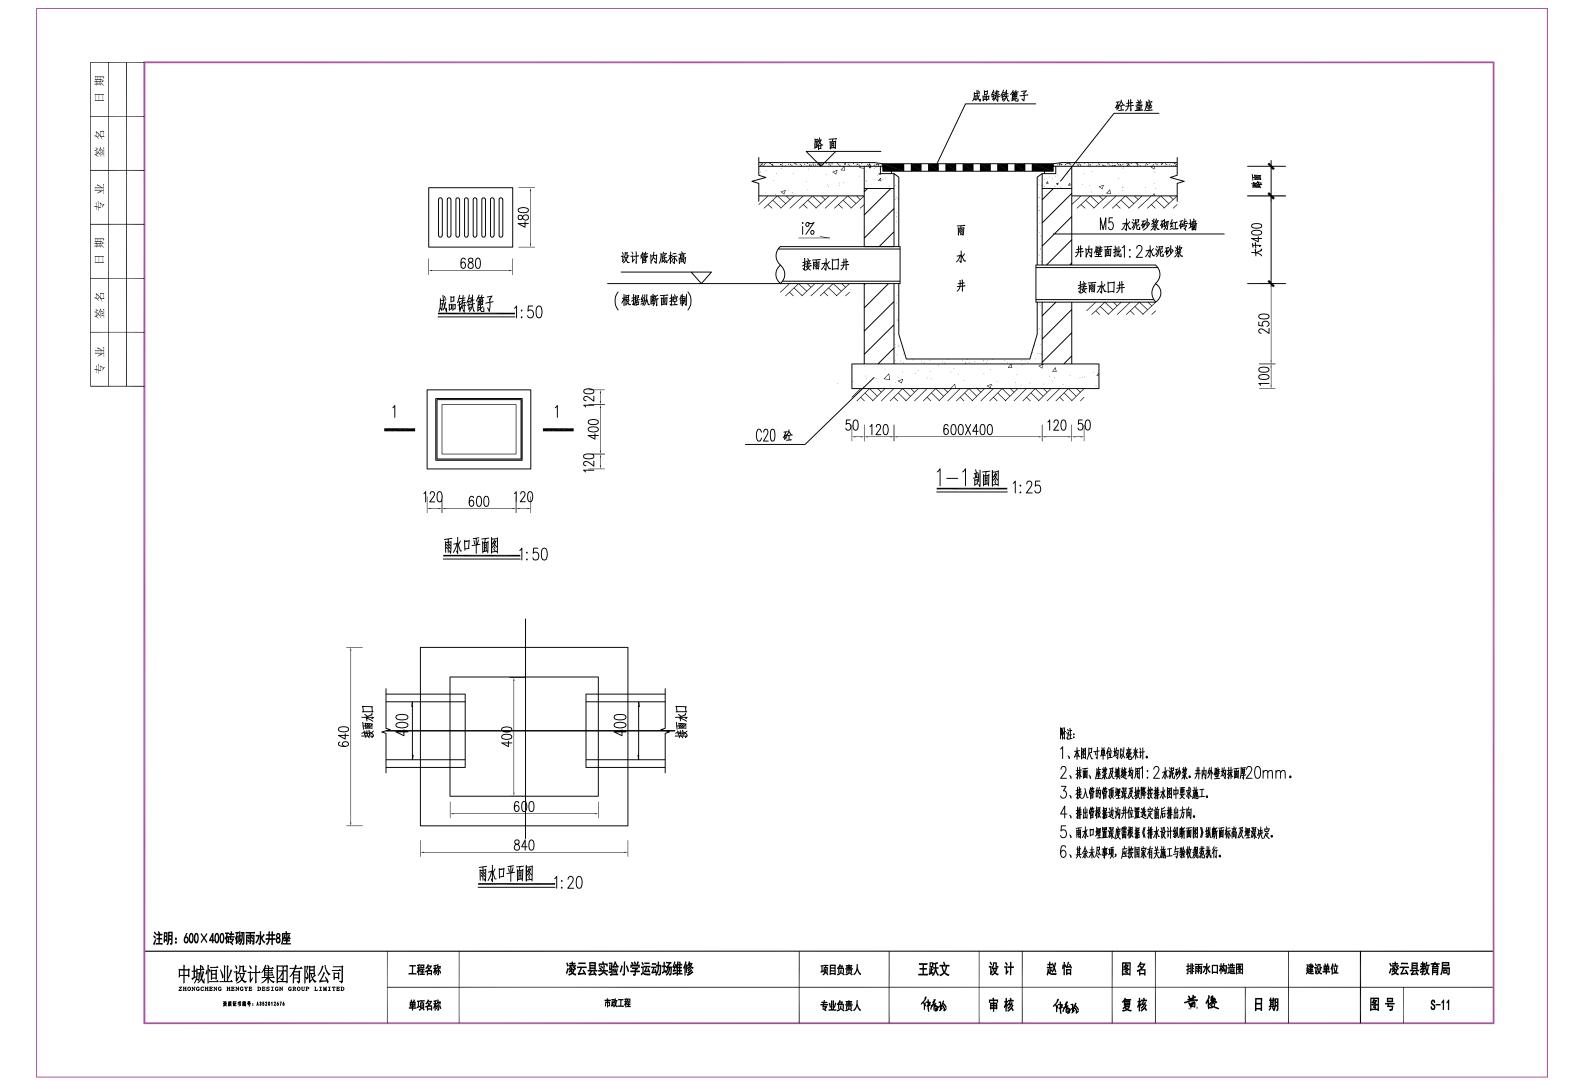

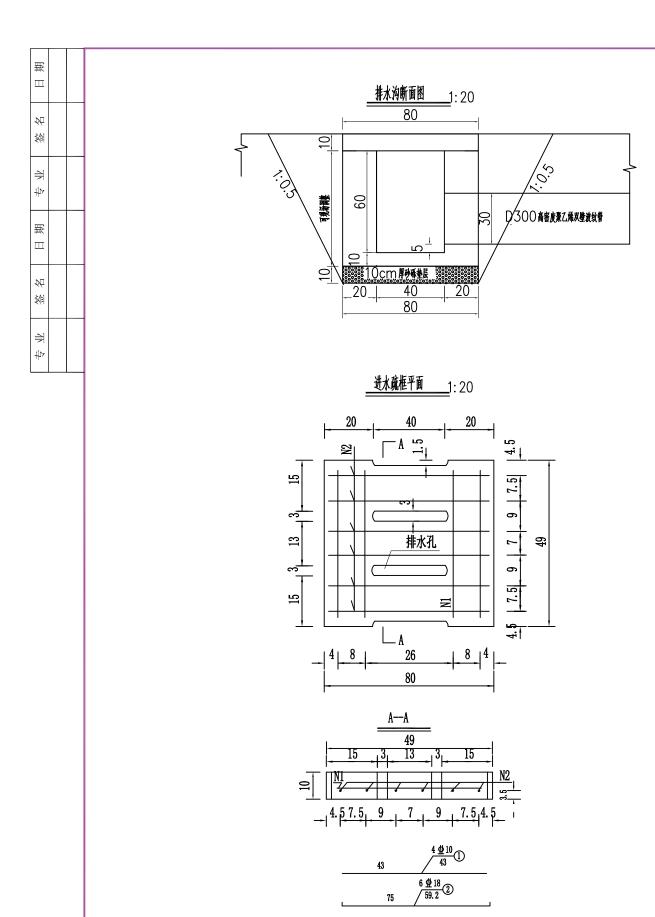

## 10cm 厚C30 钢筋混凝土沟盖板 20cm 厚C30 混凝土沟壁

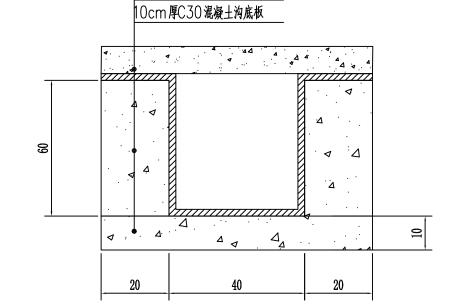

# 雨水排水沟断面图

## 排水盲沟工程数量(每50cm)


进水疏	框预制	<b>央</b>	排水	沟沟壁	
C30砼预制盖板	钢	筋 (kg)	C30现浇砼	模板	ź (m2)
(m <sup>3</sup> )	⊈18	⊈10	(m³)	模板	
0.04	9. 00	1.06	0.12	0.9	


## Мý

- 1、本图尺寸单位均以毫米计。
- 2、在安装预制块前,对预制构件表面浮皮清除平整。
- 3、排水沟的尺寸可根据外接水沟的尺寸进行调整。
- 4、安装进水疏框预制块时,应注意分清顶、底板。

## 注明:混凝土雨水排水沟长280m

中城恒业设计集团有限公司	工程名称	凌云县实验小学运动场维修	项目负责人	王跃文	设计	赵怡	图名	排水盲沟构造图		建设单位	凌艺	县教育局
ZHONGCHENG HENGYE DESIGN GROUP LIMITED 養養使非識等: A352012676	单项名称	市政工程	专业负责人	种格验	审核	种格的	复核	黄俊	日期		图号	S-12

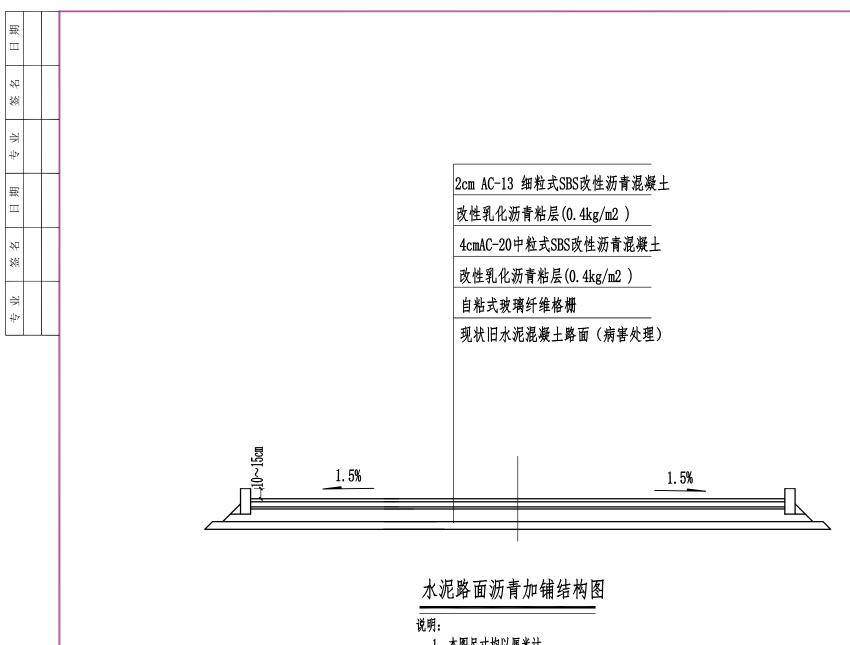

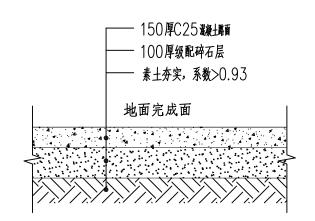


场地硬化做法详

- 1、本图尺寸均以厘米计。
- 2、面层施工须严格按照《公路沥青路面施工技术规范(JTG F40-2004)》中的相关规定进行。
- 3、面层材料须严格按照《公路沥青路面设计规范(JTG D50-2017)》中的相关规定进行选择。
- 4、沥青摊铺前,须对处治完的水泥混凝土面层进行弯沉验收检测,确保处治满足要求,并确保路面干净,无污物。
- 5、AC-13细粒式沥青混凝土面层采用SBS改性沥青,集料可采用石灰岩,中粒式沥青采用70号石油沥青。
- 6、错台量小于1cm的错台,可采用磨平机磨平,以满足道路的平顺要求。修补前应清除路面杂物和灰尘,并撒布一层热沥青粘层, 用量为0.4kg/**㎡**。

中城恒业设计集团有限公司	工程名称	凌云县实验小学运动场维修	项目负责人	王跃文	设计	赵怡	图名	加铺沥青混凝土结构设计	图 建设单位	ě	<b>曼云县教育局</b>
ZHONGCHENG HENGYE DESIGN GROUP LIMITED 資质医常識等: A352012676	单项名称	市政工程	专业负责人	种格的	审核	种格的	复核	黄俊	期	图号	S-13

日期		
签名		
平 争		
日期		
签名		
平 争		

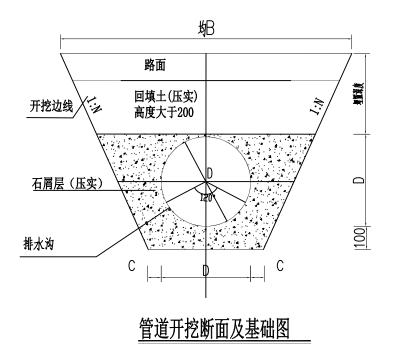

注明:水沟施工中如入到特殊情况可按此图开挖安装排水管道。

#### M:

- 1、本图尺寸单位均以毫米计;
- 2、垫层需分层端水压实,密实度 。
- 3、砼管道抹缝处管壁应凿毛洗净。
- 4、工程数量均以实际施工为准
- 5、其余未尽事项,应按国家有关施工与验收规范执行。

中城恒业设计集团有限公司 zhongcheng hengye design group limited ####################################	工程名称	凌云县实验小学运动场维修	项目负责人	王跃文	设计	赵怡	图名	管道开挖断面及基础图		建设单位	凌克	凌云县教育局	
	单项名称	市政工程	专业负责人	种格验	审核	种品的	复核	黄俊	日期		图号	S-14	