# 兴业县小平山镇片区水库移民美丽乡村人居环境整治工程施工图

◆ 道路工程

(版本号) 第一册 共一册



# 泽圣勘察设计有限公司

Zesheng Survey and Design Co.,Ltd.

市政行业(排水工程、环境卫生工程、桥梁工程、给水工程、道路工程)专业乙级公路行业(公路)专业乙级 证书编号: A145016214(临)

建设单位: 兴业县生态移民发展中心

项目名称: 兴业县小平山镇片区水库移民美丽乡村人居环境整治工程

法定代表人: 陆玮

总工程师: 陆玮 丛샤

项目负责人: 陆玮

各专业负责人:

道路专业:何帆静 \_ 何帆粉 \_ 排水专业:陈宗绍 \_ 休泉紹



## 泽圣勘察设计有限公司

Zesheng Survey and Design Co.,Ltd.

市政行业(排水工程、环境卫生工程、桥梁工程、给水工程、道路工程)专业乙级公路行业(公路)专业乙级 证书编号: A145016214(临)

## 图纸目录

第1页 共2页


- V7	고바흐끼니스	<b>7日ハ</b> マ		<u> </u>	<u></u>			日 期	2025.08
Zes	圣勘察设计有 heng Survey and Design Co.	Ltd.	建设单位	兴业县生态移民	是发展中	心		设计阶段	
证书编号: B245016	正书甲级 证书编号: 自资规F C程测量、岩土工程、水文地 5211 呈) 甲级 市政行业(排水工科		项目名称					专业	道路
桥梁工程、给水工和 乙级 电力行业(第 证书编号: A245016	星、道路工程)专业乙级 风景 新能源发电、送电工程、变电	限団林工程设计专项 工程) 专业乙级	(子项名称)	兴业县小平山镇片区水库	移民美丽	乡村人居环境	境整治工程	设计号	ZS20250096
\. =									
序号	图 号 (通知单编号)	(武孚	图 田标准图的	名 图集编号标准图号)	页数	图幅	日期	备	注
1			<u>纵缩略图</u>	习未病 F700正国 J)	1	A3+1			
2	2		计平面图		4	A3			
3	3	A道路纵			7	A3			
4	4	A道路平			2	A3			
5	5	A道路竖			1	A3			
6	6	A逐桩坐			1	A3			
7	7				1	A3		1	
8	8	缩缝、			1	A3			
9	9	A路基境	挖交接处外	 处理设计图	1	A3			
10	10	A挡土墙	 大样图		3	А3			
11	11	A波形护	<u></u> 栏大样图		1	А3			
						'			


## 图 纸 目 录

第2页 共2页

多泽	圣勘察设计有	限公司	<b>净</b> 沿					日	期	2025.08
Zes	heng Survey and Design Co., 正书甲级 证书编号: 自资规目	Ltd.	建设单位	兴业县生态移	民发展中	心		设计	阶段	施工图
工程勘察专业类(1 证书编号: B245016 建筑行业(建筑工利	工程测量、岩土工程、水文地) 6211 程)甲级 市政行业(排水工程	质勘察)乙級 呈、环境卫生工程、	项目名称					专	业	道路
乙级 电力行业(非 证书编号: A24501	程、道路工程)专业乙级 风景 新能源发电、送电工程、变电 6211 专业乙级 证书编号: A145016	工程)专业乙级	(子项名称)	兴业县小平山镇片区水	库移民美丽	<b>柯乡村人居</b> 环	境整治工程	设计	·号	ZS20250096
序 号	图号	<del>12</del> 4- )	图与效图数	名	页数	图幅	日期		备	注
10	(通知单编号)		用标准图的 P <b>平纵缩略图</b>	图集编号标准图号)	1	A3+1				
12	12		设计平面图							
13	13				6	A3				
14	14	B波形:	护栏大样图		1	A3				
								+		
								-		
_ <del>_</del> _										
							I			
사미전		)/L ) ]		<b>ナ.II.カ</b> 宝	1		<b>塔里を書</b>			
制图:		设计:		专业负责。	Λ:		项目负责	人:		

制图: 设计: 专业负责人: 项目负责人:

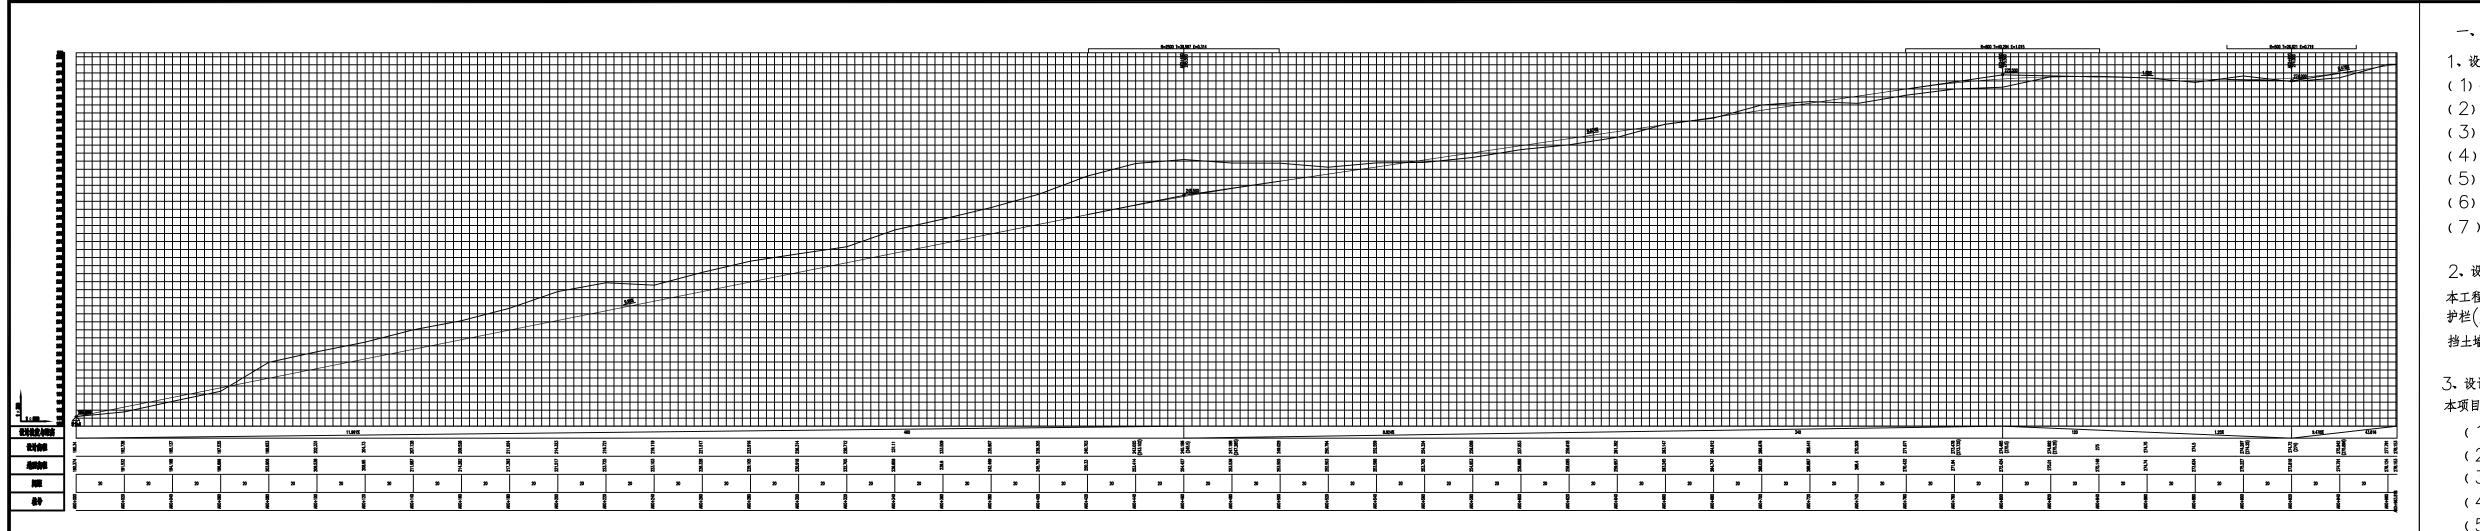

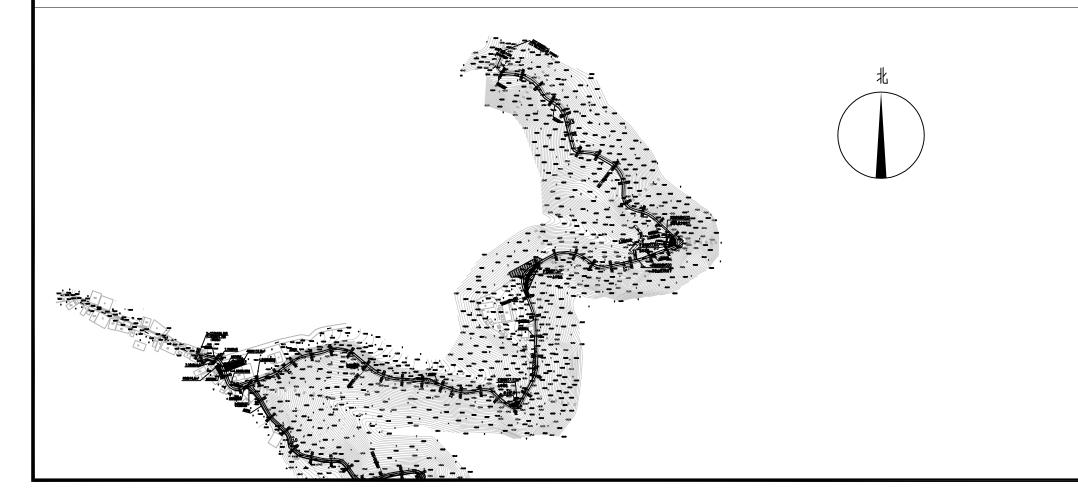

	工利	星量表
	单位:m	备注
道路硬化	963.816	宽3.5*(AKO+000~AKO+963.816)
护栏(A段)	912.9	AK0+000~AK0+963.816
挡土墙(2米高)	26.87	AK0+000~AK0+963.816
	58.79	AK0+000~AK0+963.816
	28.34	AK0+000~AK0+963.816
场地硬化	377.42	(平方米)
	30.51	
	·	

一、概述

- 1、设计规范
- (1)《工程建设标准强制性条文》(城市建设部分)
- (2)《小交通量农村公路工程技术标准》(JTG 2111-2019)
- (3)《公路路基设计规范》(JTG D30-2004)
- (4)《乡村道路工程技术规范》(GB/T 51224 —2017)
- (5)《公路水泥混凝土路面设计规范》(JTG D40-2002)
- (6)《道路交通标志和标线》(GB5768-2009)
- (7)《城镇道路工程与质量验收规范》(CJJ1-2008)
- 2、设计范围

本工程设计内容包括: 3.5m宽硬化道路963.816m。 护栏(A段)912.9m, 护栏(B段)1026.2m, 挡土墙114m。

#### 3、设计标准

本项目采用乡村支路四级标准,主要技术指标如下;

- (1) 计算行车车速: 15km/h
- (2) 道路红线宽度: 4.5米宽
- (3) 道路横断面形式: 单幅路, 宽3,5米。
- (4)路面面层类型:水泥混凝土
- (5) 道路交通量达到饱和状态时的设计年限: 15年
- (6)路面结构达到临界状态的设计年限:6年

#### 4、道路规划情况


- ( 1 )兴业县小平山镇深塘村村内路段为乡村道路,本项目拟建场地位兴业县小平山深塘村 现状道路崎岖高差较大,部分路段为泥路,部分路段宽度较窄,存在坑洼,且局部路段 有塌方等情况。本项目为了保护现状自然地形地貌,尽量减少对道路周边生态环境和山 体的不利影响,本次仅对现状道路进行改造,并根据现状情况对局部塌方处进行防护处理。
- (2) 、交通概况


本工程的完成将使该区域的交通顺畅,带动当地的经济发展。


(5) 工程地址与水文地质条件


根据业主要求,本次设计暂参考道路周边的情况,本项目实施前应按业主 提供地勘资料修改完成后的施工图进行相关的使用。

泽圣勘察设计有限公司 Zesheng Survey and Design Co.Ltd. 城乡规划编制资质证书甲级 证书编号。自资规甲字24450818	建设单位	兴业县生态移民发展中心	图名	1946 1 WALE E	专业负责	何帆静 审核	陈 玮	设计	黄凤梅	专业	道路	设计	比	例	版本-	号 01
工程辦察专业美、工程测量、岩土工程、水文地质肺等〉乙级 证书编号。B245016211 建筑行业《建筑工程》中级 市政行业 (排水工程、环境卫生工程、桥梁工程、参水工程、 道索工程)专业乙级 风景园林工程设计专项乙级 电力行业 (新能源发电、送电工程、 变生工程)专业乙级 证书编号。A245016211 公路行业(公路)专业乙级 证书编号。A245016214(临)	项目名称	兴业县小平山镇片区水库移民 美丽乡村人居环境整治工程	FILE	工程量表 设计说明	项目负责	陆玮校林	有帆静 河州省	制图	黄凤梅	设计号	ZS20250096	阶段		期	2025.08 图	号 道路-01

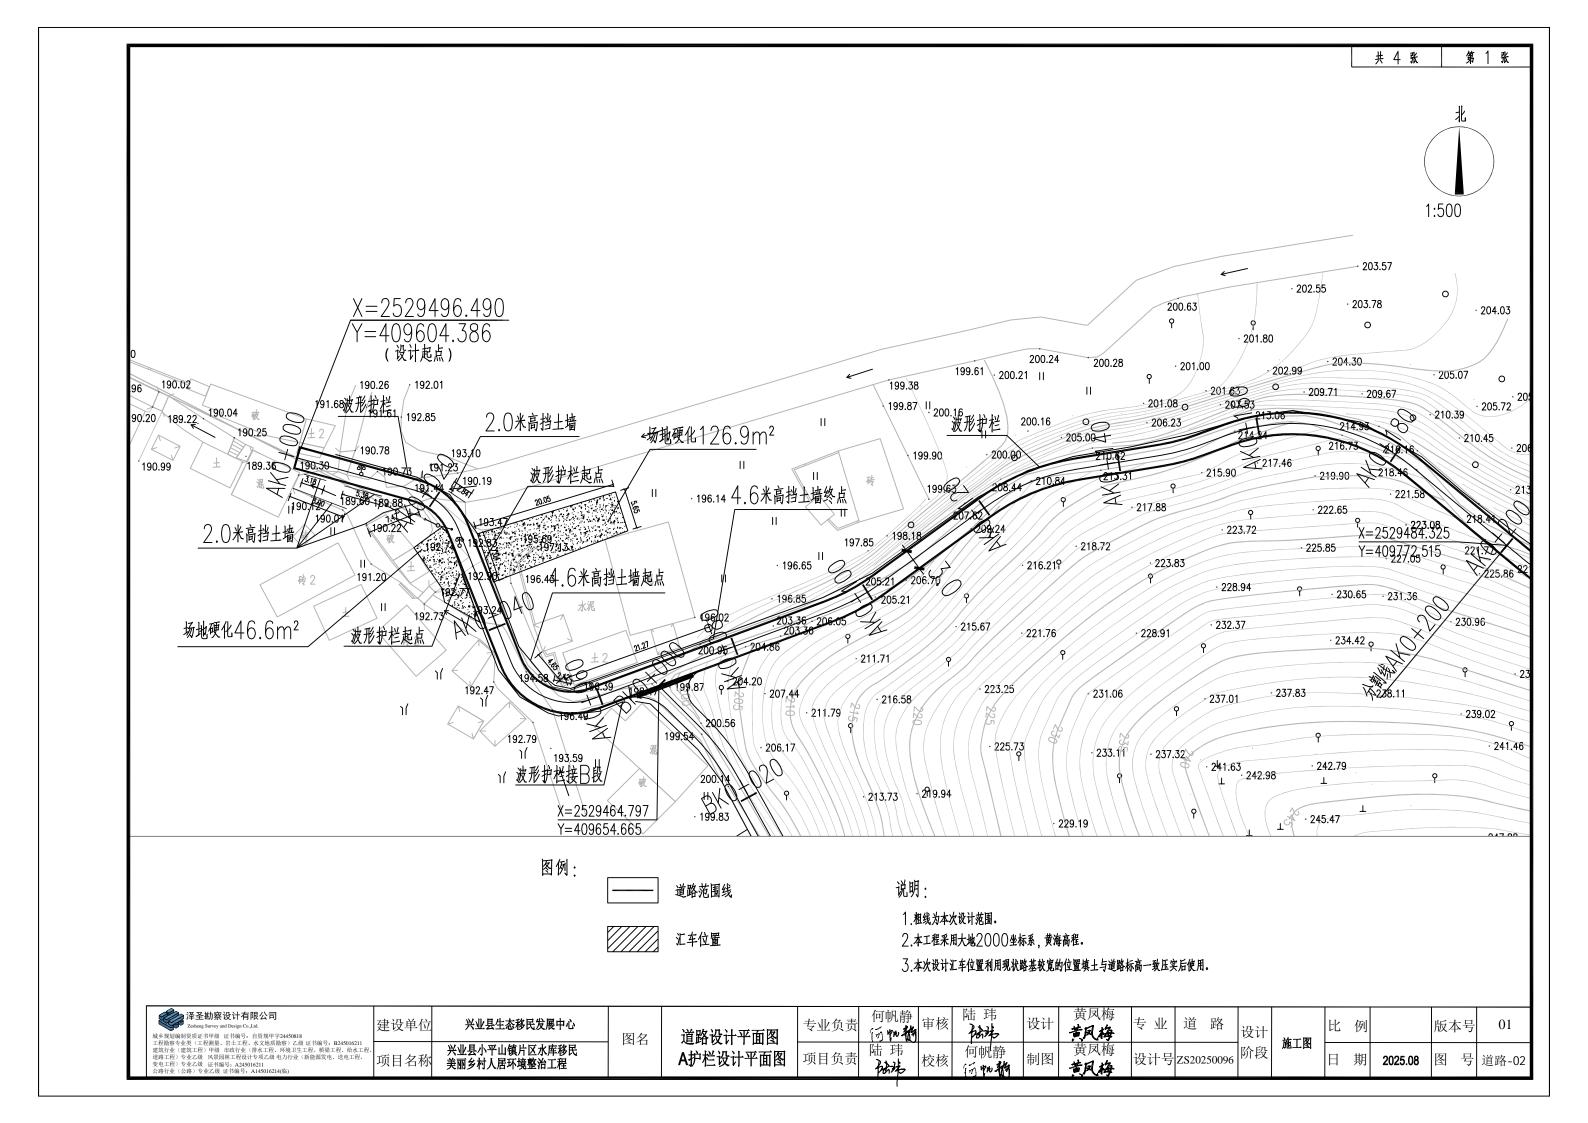


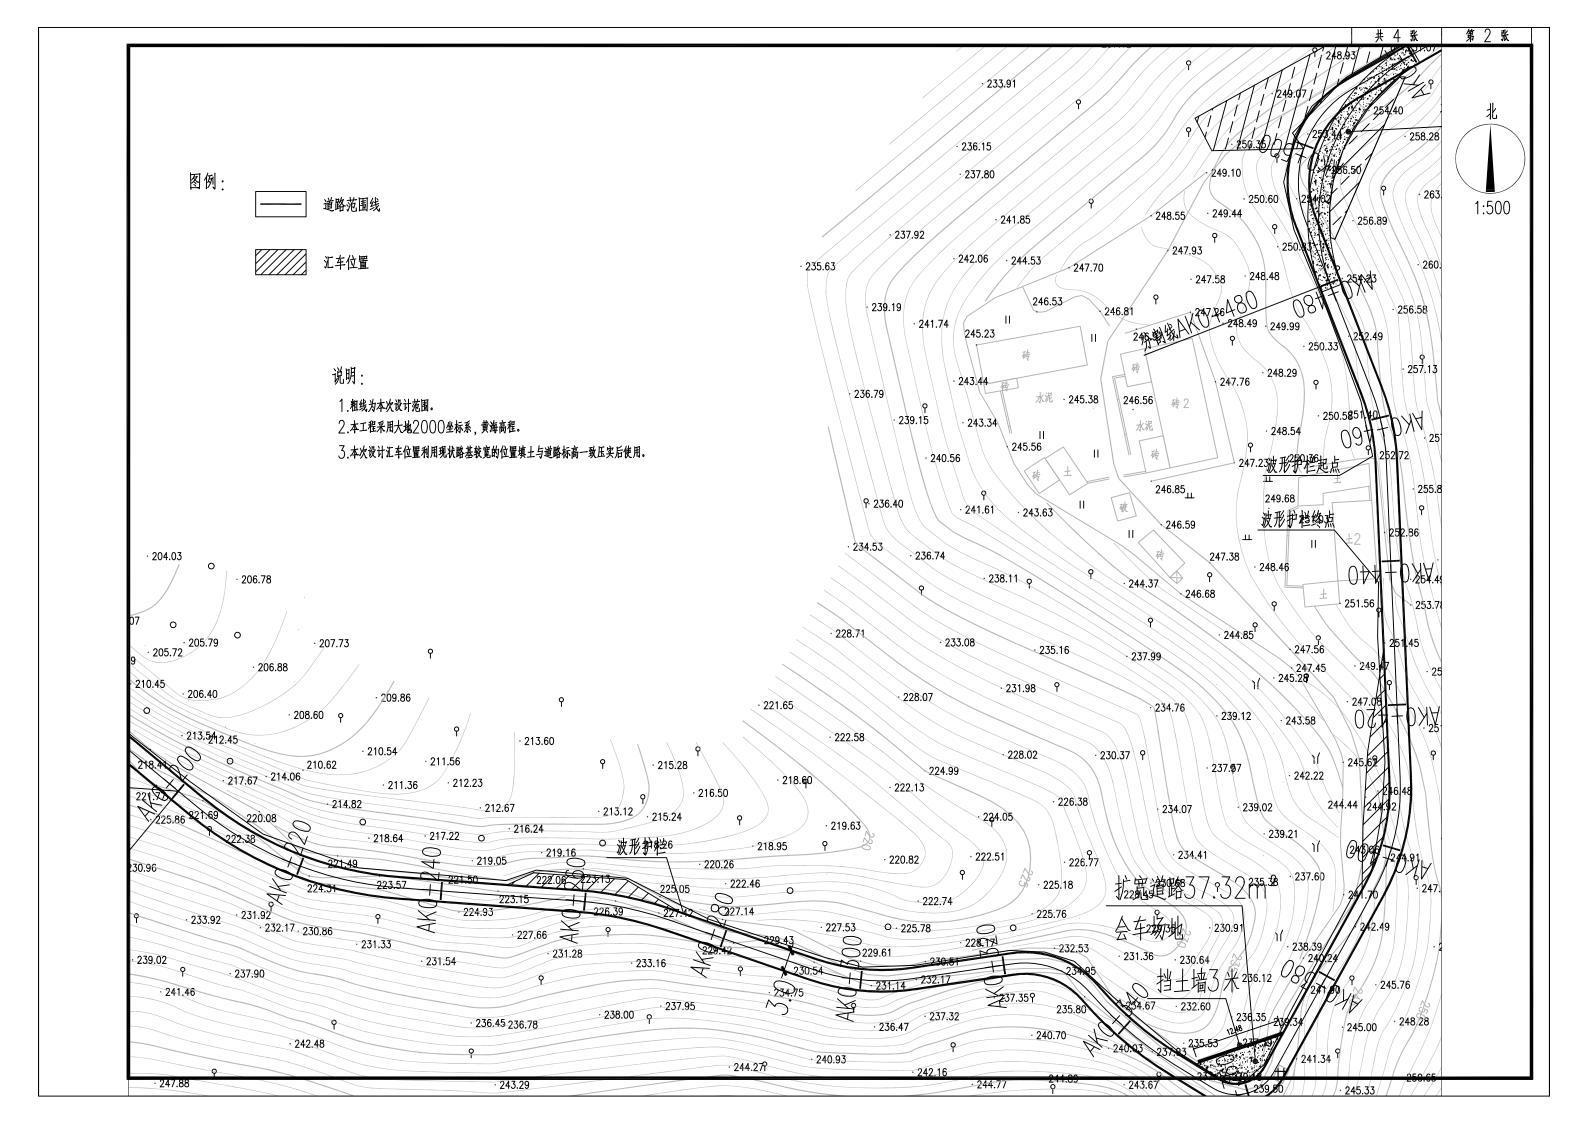

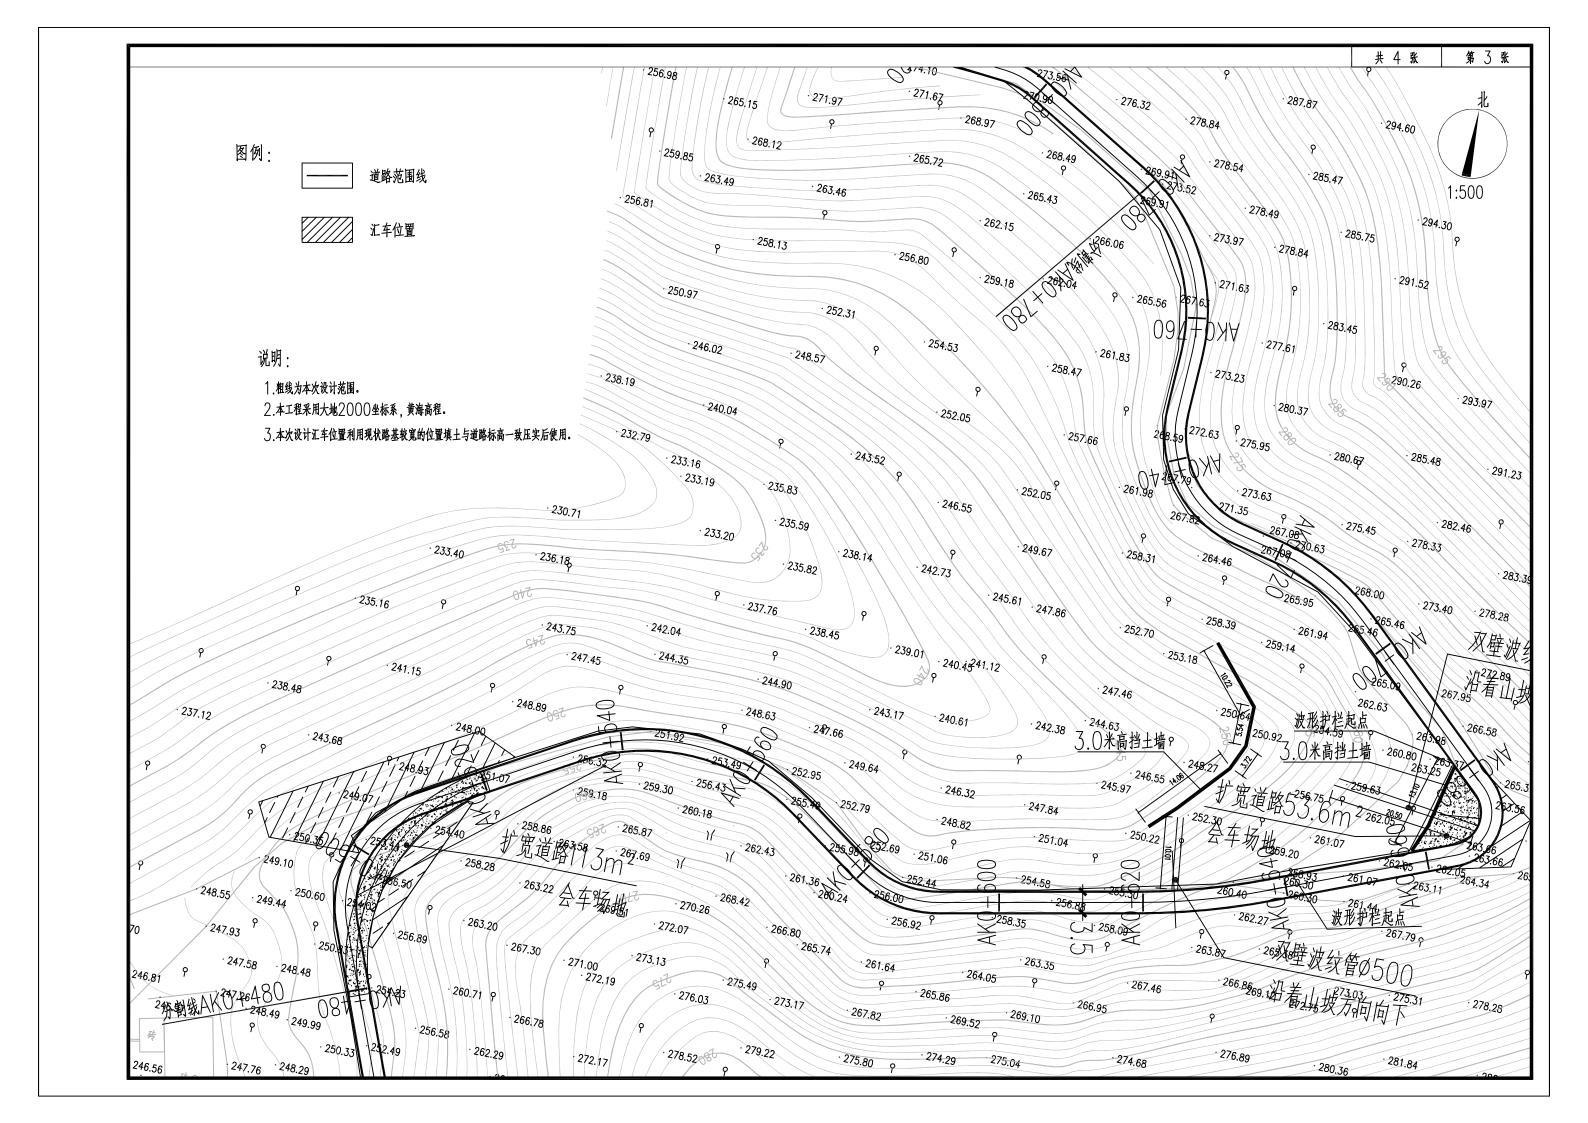


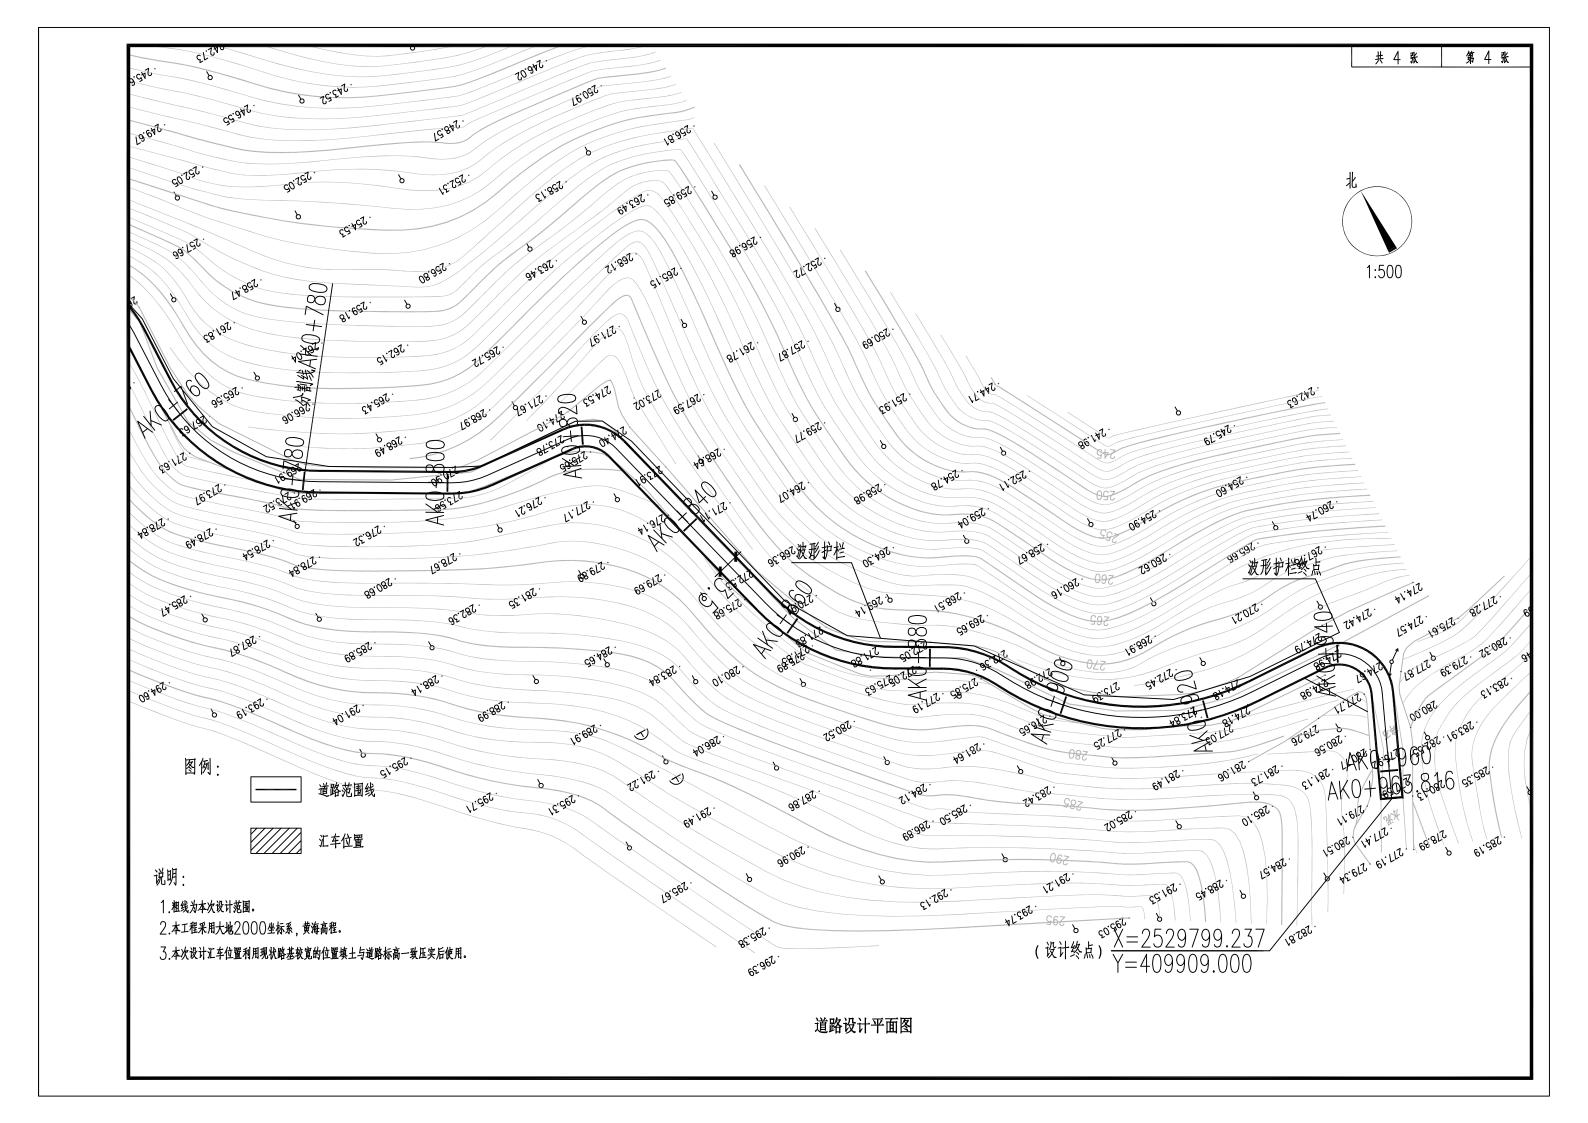



共 7 张 第 1 张

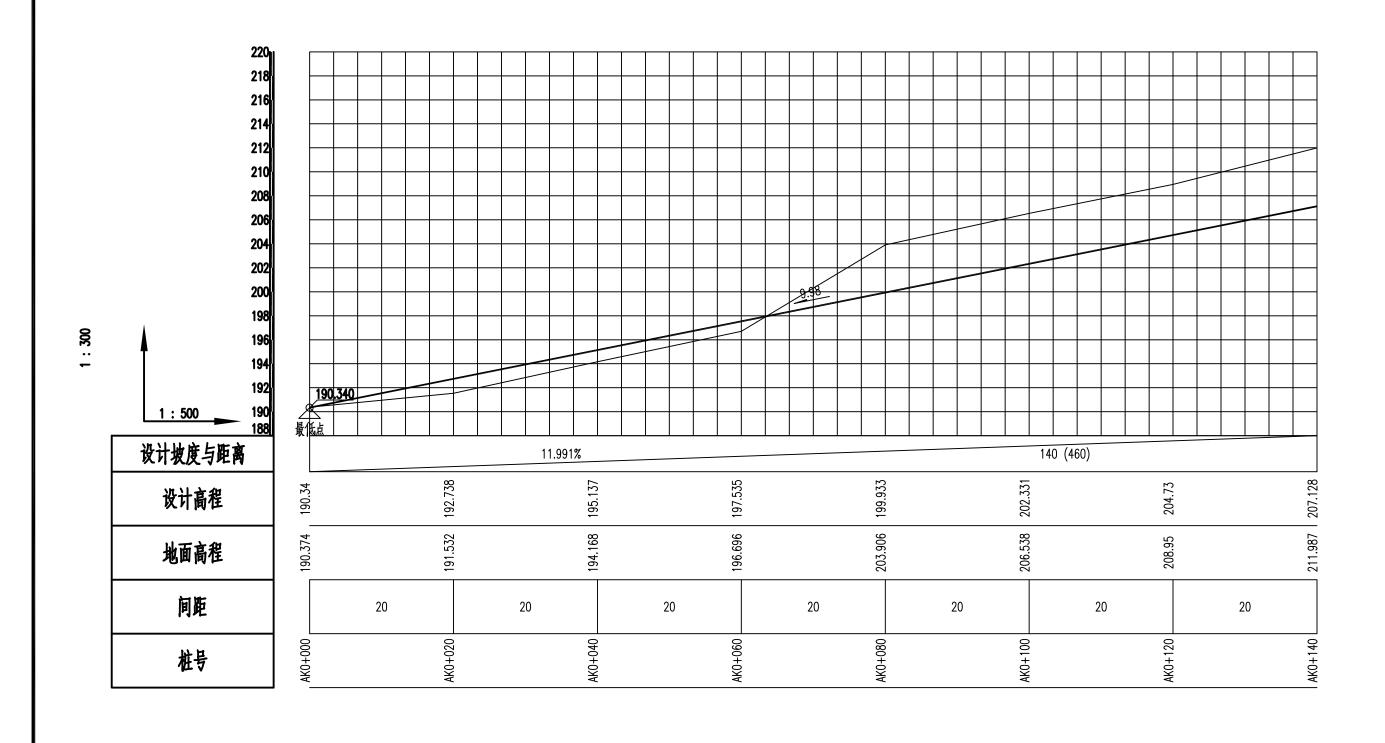



城乡规划编制资质证书甲级 证书编号: 自资规甲字24450818	建设单位	兴业县生态移民发展中心	图名	4. 送吸机吃品团	专业负责	何帆静 河州	审核 陆	排 玮 ***********************************	设计	黄凤梅 <b>美风梅</b>	专业	道路	设计	1 1	比(	列	版本号	01
工程勘察专业类(工程测量、岩土工程、水文地质勘察)之级 证书编号: B2450[6211 建筑行业、建筑工程)中级 市政行业 (排水工程、对使生生工程、新定工程、给水工程、 道路工程、专业乙级 风景园林工程设计专项乙级 电力行业 (新能源发电、送电工程、 变电工程) 专业乙级 证书编号。A2450[6211] 公路行业 (公路)专业乙级 证书编号。A1450[6214[临]	项目名称	兴业县小平山镇片区水库移民 美丽乡村人居环境整治工程		A道路纵断面图	项目负责	陆玮		可帆静	生[[[文] ]   ^	黄凤梅 <b>专风梅</b>	设计号	ZS20250096	阶段	施工图	日其	月 2025.08	图号	道路-03

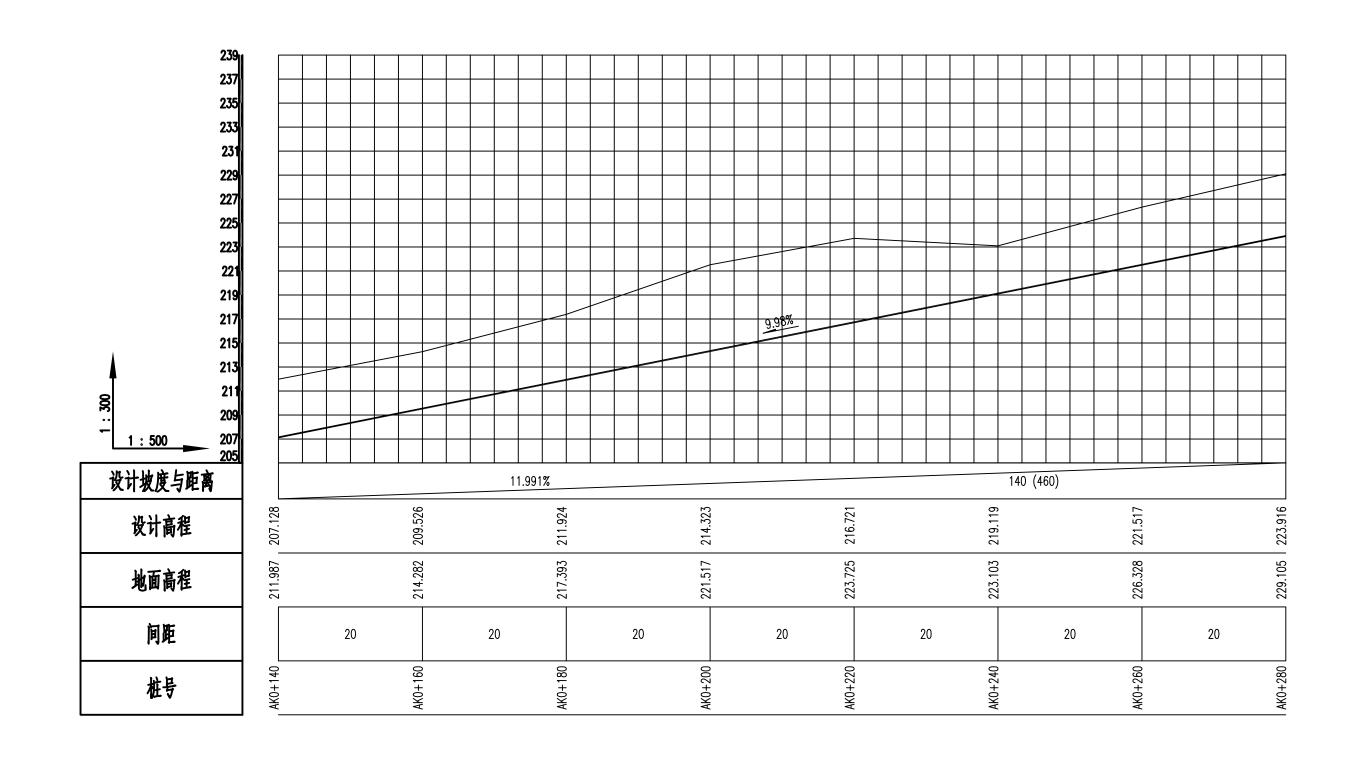


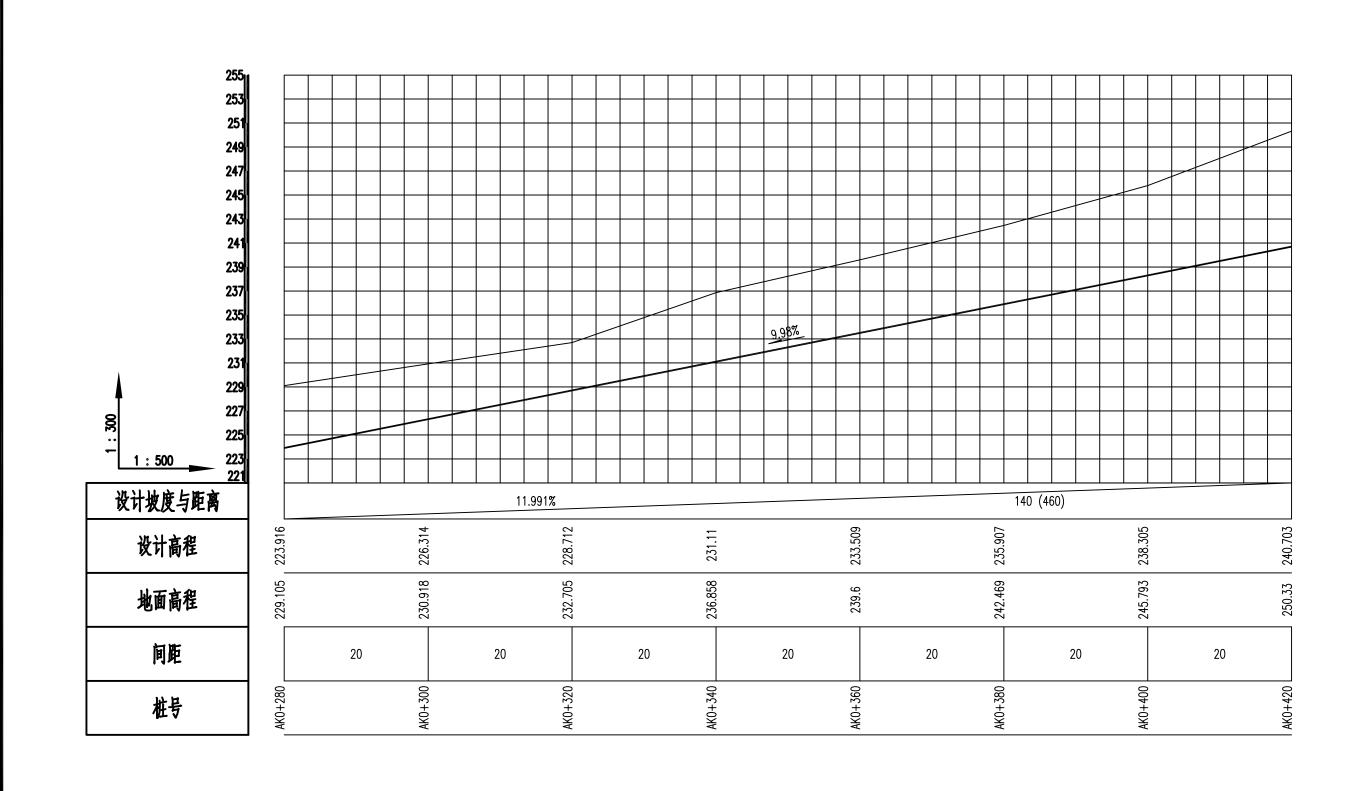

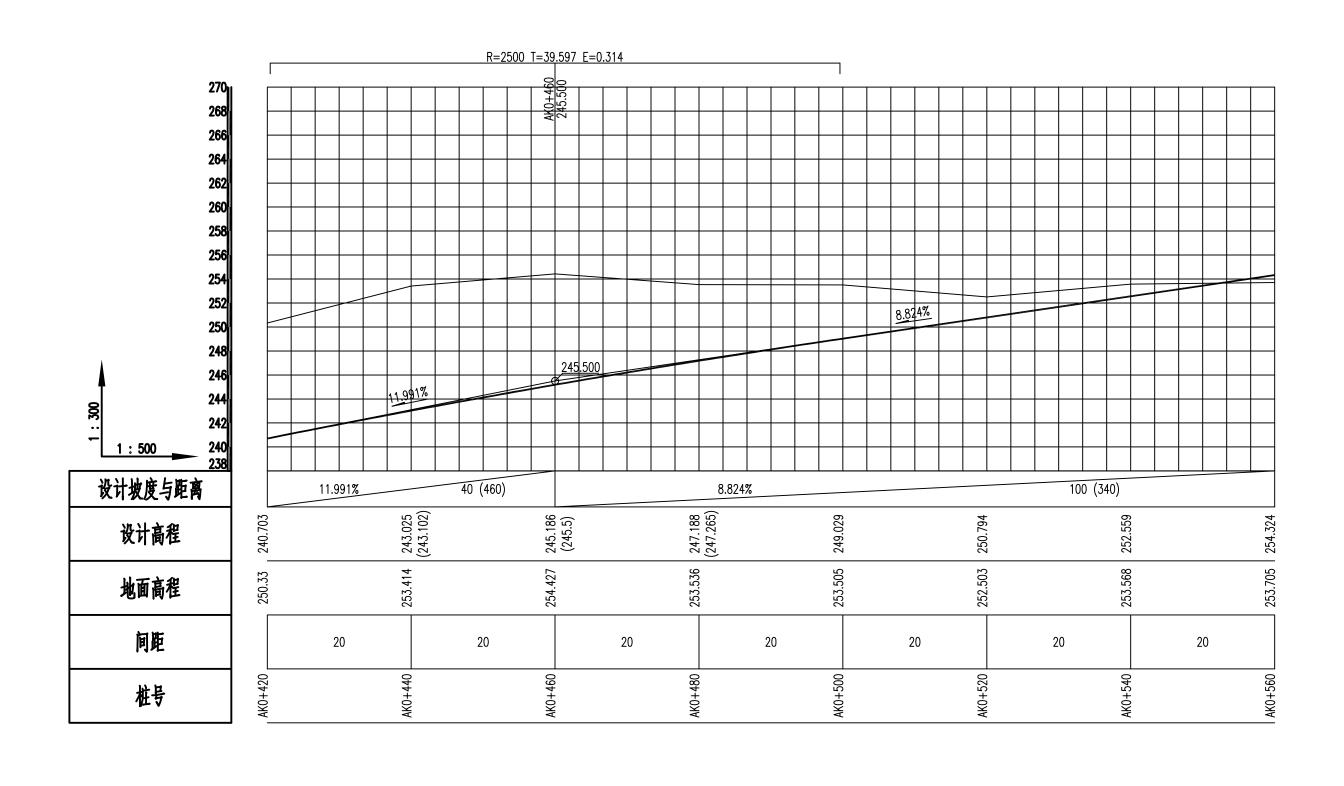

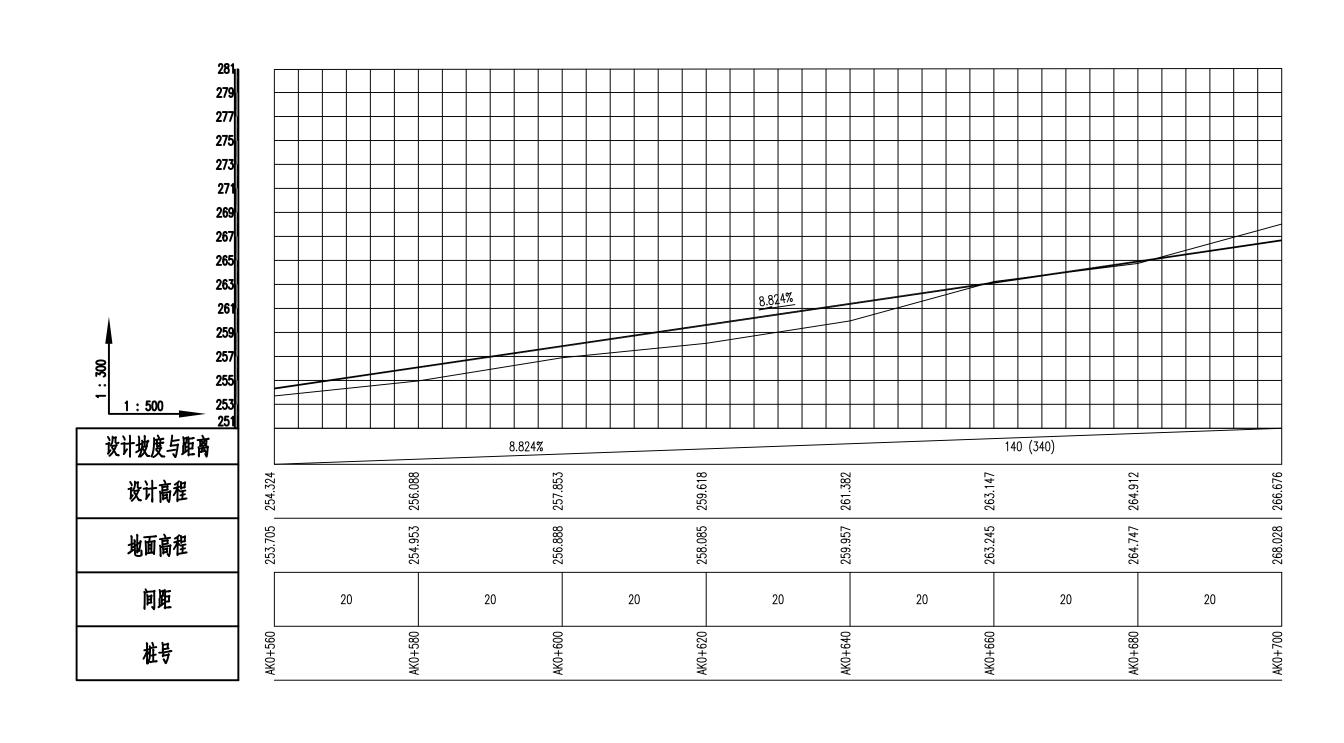

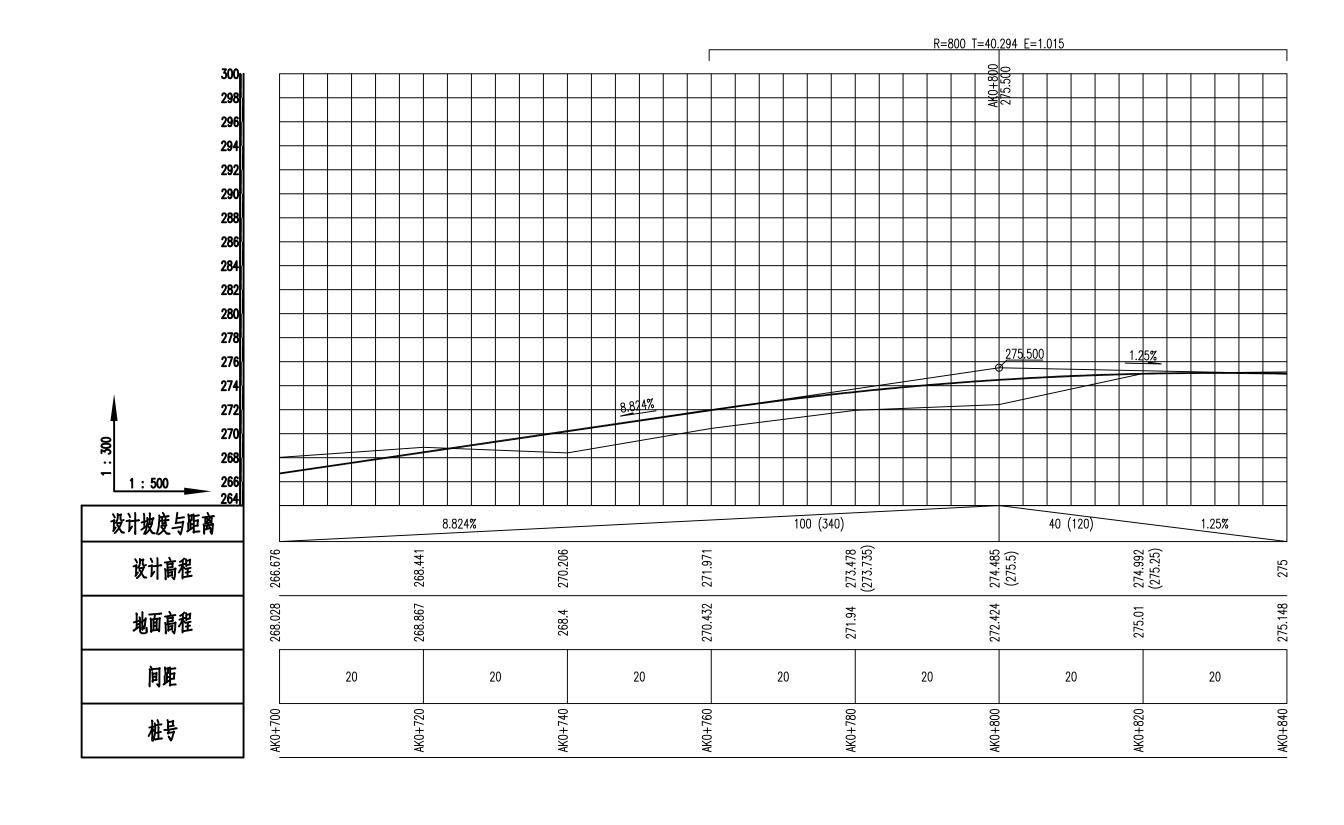

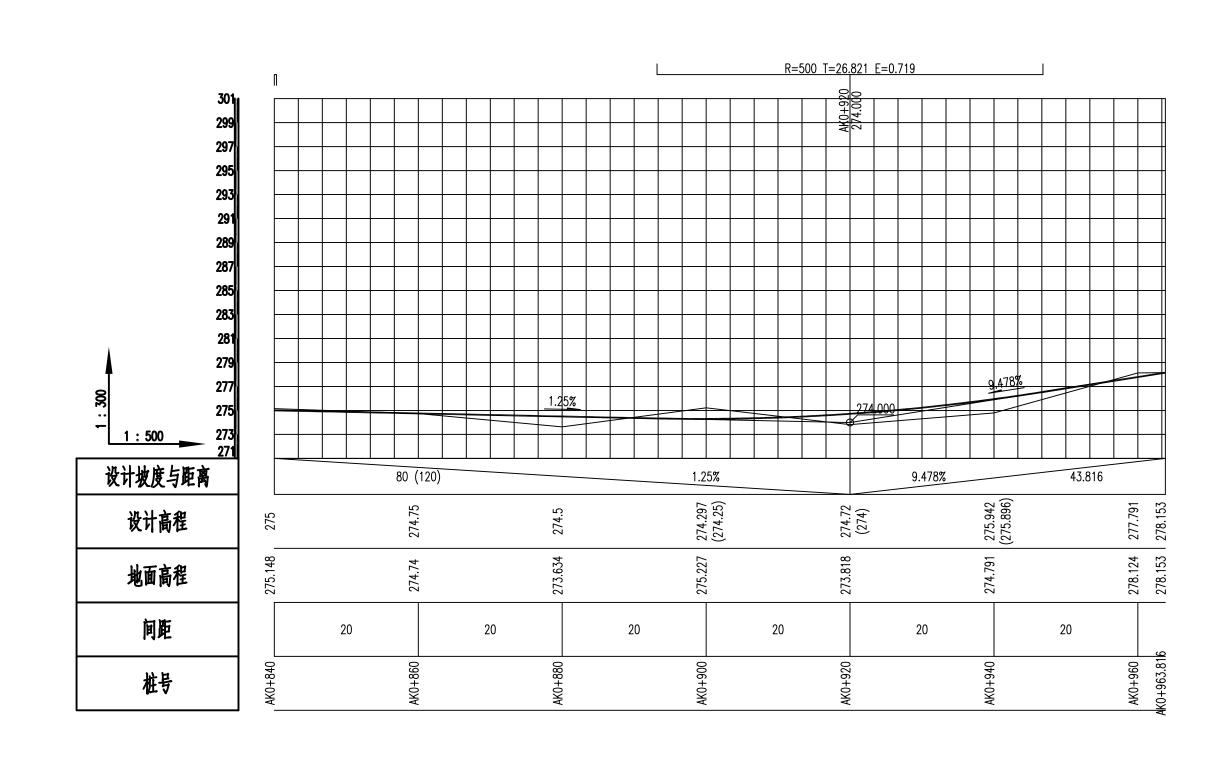

## 平曲线表

交		交点	坐标	转角	植			#	线要素值	(*)				#	线 位	量			直线长度及方向		
占号	交点桩号	Х	Y	左转角	右转角	半径	缓和曲线参数	缓和曲线长度	切线长度	曲线长度	外距	校正值	第一袋和曲线 起点	第一襞和曲线终点 或圆曲线起点	曲线中点	第二级和曲线起点 或圆曲线终点	第二缓和股终点	直线长度 (米)	交点间距 (米)	计算方位角	备注
1	2	3	4	5	6	7	8	9	10	11	12	13	14	15	16	17	18	19	20	21	22
QD	AK0+000	2686.456	4054.07																	105°	
JD1	AK0+021.513	2680.733	4074.807		53 <b>°</b>	10	0	0	4.48	8.313	1.053	0.646		AK0+017.033	AK0+021.189	AK0+025.346		17.033	21.513	158*	
JD2	AK0+053.993	2649.943	4087.027	89°		10	0	0	8.797	13.932	3.585	3.662		AK0+045.196	AK0+052.162	AK0+059.128		19.85	33.127	70°	
JD3	AK0+097.964	2666.499	4131.69	16°		30	0	0	4.132	8.213	0.283	0.052		AK0+093.832	AK0+097.938	AK0+102.044		34.704	47.633	54°	
JD4	AK0+127.186	2683.716	4155.366		27°	30	0	0	7.12	13.982	0.833	0.259		AK0+120.066	AK0+127.057	AK0+134.048		18.022	29.274	81°	
JD5	AK0+148.637	2687.233	4176.788	11'		30	0	0	2.802	5.588	0.131	0.016		AK0+145.834	AK0+148.628	AK0+151.423		11.786	21.709	70°	
JD6	AK0+170.655	2694.767	4197.495		60°	26	0	0	14.905	27.067	3.969	2.742		AK0+155.751	AK0+169.284	AK0+182.818		4.328	22.035	130°	
JD7	AK0+219.221	2662.026	4236.998	35°		50	0	0	15.985	30.944	2.493	1.027		AK0+203.236	AK0+218.707	AK0+234.179		20.418	51.308	94°	
JD8	AK0+265.430	2658.571	4284.108		15 <b>°</b>	50	0	0	6.487	12.902	0.419	0.072		AK0+258.943	AK0+265.394	AK0+271.845		24.764	47.236	109°	
JD9	AK0+300.314	2647.203	4317.163	27°		30	0	0	7.307	14.335	0.877	0.279		AK0+293.007	AK0+300.174	AK0+307.342		21.162	34.956	82°	
JD10	AK0+327.805	2651.259	4344.635		58°	12	0	0	6.6	12.069	1.695	1.132		AK0+321.204	AK0+327.239	AK0+333.273		13.863	27.77	139°	
JD11	AK0+341.077	2640.351	4354.043	18'		50	0	0	7.804	15.482	0.605	0.125		AK0+333.273	AK0+341.014	AK0+348.756			14.404	121°	
JD12	AK0+361.303	2629.723	4371.397	93°		10	0	0	6.281	9.699	2.686	2.863		AK0+355.022	AK0+359.87	AK0+364.721		6.266	20.351	29°	
JD13	AK0+401.881	2667.768	4392.367	31°		30	0	0	8.428	16.432	1.161	0.424		AK0+393.454	AK0+401.670	AK0+409.885		28.733	43.441	357°	
JD14	AK0+459.013	2725.268	4389.837	19°		30	0	0	4.957	9.825	0.407	0.089		AK0+454.057	AK0+458.969	AK0+463.881		44.171	57.556	339°	
JD15	AK0+502.063	2765.464	4374.179		81°	15	0	0	12.92	21.331	4.797	4.509		AK0+489.143	AK0+499.808	AK0+510.474		25.261	43.138	60°	
JD16	AK0+552.618	2792.835	4421.959		65°	30	0	0	19.055	33.952	5.54	4.157		AK0+533.564	AK0+550.540	AK0+567.516		23.09	55.064	125°	
JD17	AK0+585.923	2771.327	4452.632	46 <b>°</b>		15	0	0	6.418	12.128	1.315	0.707		AK0+579.505	AK0+585.570	AK0+591.634		11.99	37.462	79 <b>°</b>	
JD18	AK0+628.443	2779.79	4495.022	11'		100	0	0	9.303	18.552	0.432	0.053		AK0+619.141	AK0+628.417	AK0+637.693		27.507	43.227	68°	
JD19	AK0+673.628	2796.677	4536.99	115°		10	0	0	9.487	12.082	5.225	6.892		AK0+664.141	AK0+670.182	AK0+676.223		26.448	45.238	313°	

城乡规划编制资质证书甲级 证书编号: 自资规甲字24450818	建设单位	兴业县生态移民发展中心	图 夕	A道路平曲线表	专业负责行	帆静 <b>脚</b> 审核	陆玮	设计	黄凤梅 <b>苦风梅</b>	专业	道路	设计	<b>法</b> 十厦	比例		版本号	01
工程勘察专业类(工程测量、岩土工程、木文地质勘察)之级 证书编号,B245016211 建筑行业(建筑工程)甲级 市政行业 (排水工程、对建卫生工程、桥建工程、6水工程、 通路工程)专业之级 风景园林工程设计专项乙级 电力行业 (新能源发电、送电工程、 变电工程)专业之级 证书编号,A245016211 公路行业 (公路)专业之级 证书编号,A45016214(临)	项目名称	兴业县小平山镇片区水库移民 美丽乡村人居环境整治工程	四口	八旦町   四线衣	项目负责 陆	玮 校核	何帆静	制图	黄凤梅 <b>苦风梅</b>	设计号	ZS20250096	阶段	旭上四	日期	2025.08	图号	道路-04

## 平曲线表

交		交点	坐标	转	角值			H	线要素值	(*)				#	线位	Ĩ			直线长度及方向		
点 号	交点桩号	Х	Y	左转角	右转角	半 径	<b>缓和曲线参数</b>	缓和曲线长度	切线长度	曲线长度	外 距	校正值	第一缓和曲线 起点	第一襞和曲线终点 或圆曲线起点	曲线中点	第二级和曲线起点 或圆曲线终点	第二缓和畏终点	直线长度 (米)	交点间距 (米)	计算方位角	备进
1	2	3	4	5	6	7	8	9	10	11	12	13	14	15	16	17	18	19	20	21	22
JD20	AK0+712.659	2827.822	4503.243	30°		30	0	0	7.961	15.563	1.038	0.359		AK0+704.698	AK0+712.480	AK0+720.261		28.475	45.923	283*	
JD21	AK0+738.603	2833.73	4477.613		79°	15	0	0	12.463	20.798	4.502	4.127		AK0+726.140	AK0+736.539	AK0+746.938		5.879	26.302	2°	
JD22	AK0+770.085	2869.307	4479.118	62°		25	0	0	15.054	27.1	4.183	3.008		AK0+755.031	AK0+768.58	AK0+782.131		8.093	35.609	300°	
JD23	AK0+803.165	2887.522	4447.964	25°		12	0	0	2.617	5.154	0.282	0.081		AK0+800.548	AK0+803.125	AK0+805.702		18.417	36.088	276°	
JD24	AK0+822.147	2889.417	4428.997		70°	10	0	0	4.214	7.347	1.332	1.08		AK0+817.933	AK0+821.606	AK0+825.280		12.231	19.062	346°	
JD25	AK0+865.579	2932.582	4418.128	46°		25	0	0	10.568	19.996	2.142	1.139		AK0+855.011	AK0+865.009	AK0+875.007		29.731	44.512	300°	
JD26	AK0+886.368	2943.56	4399.144		33*	15	0	0	4.481	8.708	0.655	0.253		AK0+881.887	AK0+886.242	AK0+890.596		6.88	21.929	333*	
JD27	AK0+910.741	2965.56	4388.08	60°		35	0	0	20.145	36.558	5.383	3.731		AK0+890.596	AK0+908.875	AK0+927.154			24.626	273*	
JD28	AK0+946.281	2967.927	4348.88		111'	10	0	0	8.777	11.654	4.632	5.9		AK0+937.504	AK0+943.33	AK0+949.158		10.35	39.272	25°	
ZD	AK0+963.816	2989.211	4358.687															14.658	23.435		

## 竖曲线表

占且	亦协士林巳				竖 曲	线				纵	坡(%)	亦址上河際(200)	直线段长	<b>A</b> .)+
序号	变坡点桩号 -	高程( M )	凸曲线半径R(m)	凹曲线半径R(m)	竖曲线长L(m)	切线长T(m)	外距E(m)	起点桩号	终点桩号	+	_	- 变坡点间距( M )	(m)	备注
1	起点AKO+000	190.34								44.004		400	400.004	
2	AK0+460	245.5	2500		78.759	39.597	0.314	AK0+420.403	AK0+499.597	11.991		460	420.684	
-										8.824		340	260.418	
3	AK0+800	275.5	800		80.429	40.294	1.015	AK0+759.706	AK0+840.294		1.25	120	52.89	
4	AK0+920	274		500	53.52	26.821	0.719	AK0+893.179	AK0+946.821		1.23	120	32.09	
										9.478		43.816	17.115	
5	终点AKO+963.816	278.153												

成乡规划编制资质证书甲级 证书编号: 自资规甲字24450818	建设单位	兴业县生态移民发展中心	图名	A 送吸収 曲 化主	专业负责	何帆静	审核	陆玮	设计	黄凤梅 <b>黄风梅</b>	专业	道路	设计	<b>张</b> 工	比例		版本号	01
主任前年、工产、工程的量、有工工程、人工总统等(基础) 12年3月12日 12年2日 12年2	项目名称	兴业县小平山镇片区水库移民 美丽乡村人居环境整治工程		A道路竖曲线表	项目负责	陆玮	校核	何帆静	制图	黄凤梅 <b>苦风梅</b>	设计号	ZS20250096	阶段	爬上图	日期	2025.08	图号	道路-05

## 逐桩坐标表

桩号	坐标	(米)	<del>+</del> #.
<b>在</b>	Х	Y	方位角
AK0+000	2529496.49	409604.386	105°
AK0+020	2529490.716	409623.484	12 <b>4°</b>
AK0+040	2529472.982	409632.181	158*
AK0+060	2529463.337	409646.409	70°
AK0+080	2529470.289	409665.162	70°
AK0+100	2529477.818	409683.655	58 <b>°</b>
AK0+120	2529489.523	409699.87	54 <b>°</b>
AK0+140	2529495.867	409718.582	81°
AK0+160	2529500.825	409737.899	79 <b>°</b>
AK0+180	2529496.967	409757.024	123°
AK0+200	2529484.325	409772.515	130°
AK0+220	2529473.905	409789.45	110°
AK0+240	2529470.465	409809.062	94°
AK0+260	2529468.991	409829.007	95*
AK0+280	2529463.843	409848.27	109°
AK0+300	2529458.126	409867.387	96°
AK0+320	2529460.153	409887.23	82°
AK0+340	2529451.511	409903.984	132°
AK0+360	2529442.388	409921.15	74 <b>°</b>
AK0+380	2529458.639	409932.121	29°


## 逐桩坐标表


JA II.	坐标	(米)	+1: h
性号 	Х	Y	方位角
AK0+400	2529476.452	409941.127	16°
AK0+420	2529496.326	409941.868	357°
AK0+440	2529516.307	409940.989	357°
AK0+460	2529536.223	409939.525	346°
AK0+480	2529554.94	409932.503	339°
AK0+500	2529574.08	409929.083	20°
AK0+520	2529586.655	409943.971	60°
AK0+540	2529595.975	409961.625	72*
AK0+560	2529595.432	409981.249	111°
AK0+580	2529584.768	409998.102	123*
AK0+600	2529584.255	410017.445	79°
AK0+620	2529588.174	410037.058	78 <b>*</b>
AK0+640	2529594.157	410056.109	68*
AK0+660	2529601.623	410074.663	68*
AK0+680	2529615.706	410077.559	313°
AK0+700	2529629.27	410062.862	313*
AK0+720	2529639.584	410046.056	283 <b>°</b>
AK0+740	2529649.461	410029.747	336°
AK0+760	2529669.253	410028.515	351°
AK0+780	2529685.786	410018.23	305°

## 逐桩坐标表

椎号	坐标	(米)	方位角
社专	Х	Y	<i>力</i>
AK0+800	2529695.958	410001.013	300°
AK0+820	2529699.584	409981.524	295*
AK0+840	2529717.812	409974.689	346 <b>°</b>
AK0+860	2529737.053	409969.333	334 <b>°</b>
AK0+880	2529750.405	409954.973	300°
AK0+900	2529765.333	409942.151	318°
AK0+920	2529775.652	409925.336	285 <b>°</b>
AK0+940	2529778.088	409905.568	297°
AK0+960	2529795.779	409907.406	25°
AK0+963.816	2529799.244	409909.003	25°

泽圣勘察设计有限公司 Zesheng Survey and Design Co.Ltd. 城乡规划编制资质证书甲级 证书编号,自资规甲字24450818	建设单位	兴业县生态移民发展中心	图名	A逐桩坐标表	专业负责	何帆静	审核	陆玮	设计	黄凤梅 <b>苦风梅</b>	专业	道路	设计	<b>光:</b> 工	比(	列	版本号	<u>1</u> 01
工程勘察专业类 (工程测量、岩土工程、水文地质勘察) 乙级 证书编号。B245016211 建烷行业 建成工程)程数 市政行业 (排水工程、环境业工工程、将发工程、给水工程、进路工程) 专业乙级 风景园林工程设计专项乙级 电力行业 (新能源发电、送电工程、安生工程) 专业乙级 证书编号。A245016211 公路行业(公路) 专业公摄 证书编号。A245016214(临)	项目名称	兴业县小平山镇片区水库移民 美丽乡村人居环境整治工程	Hill	人是红王你衣	项目负责	陆玮	校核	何帆静	制图	黄凤梅 <b>苦风梅</b>	设计号	ZS20250096	阶段	旭上图	日 非	月 2025.08	图号	計 道路-06

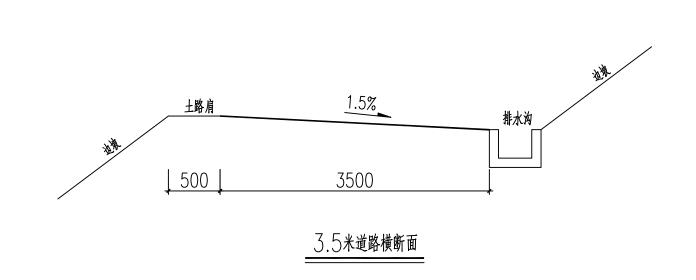


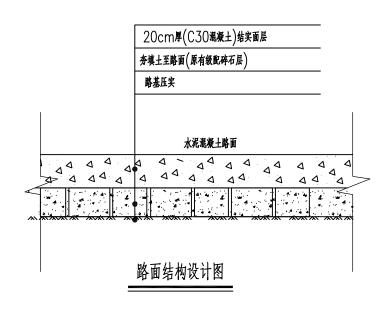


### 说明:


- 1、本图尺寸单位除注明外均为厘米。
- 2、基层材料及施工必须满足《公路路面基层施工技术细则》(JTG/TF20-2015)的要求。
- 3、泥结碎石路面面层不应小于().94,路床压实度不应小于().91,夯填土应分层夯实,压实度不小于().91。 道路夯填土垫层不能采用耕植土、腐植土、淤泥土、膨胀土等,应另从区外客水稳定性好的粘土回填。
- 4、路基顶面回弹模量不小于25MPa。

泽圣勘察设计有限公司 Zesheng Survey and Design Co.Ltd. 域多規划編制度與证书甲級 证书编号:自發展甲至24450818	建设单位	兴业县生态移民发展中心	A道路标准横断面图 图名	专业负责	何帆静	审核 陆	珠 设计	黄凤梅	专业	道路	设计	施工图	比例		版本号	01
1任初於《弘宋、1上任總則、右工上任。本人先與即於』之故。但中總等: B5-3010211 建與行业 代第工程 甲級 市政行业 (排水工程、对建业土工程、将来工程、给水工程、 通路工程、专业乙级 风景园林工程设计专项乙级 电力行业 (新能源发电、送电工程、 变电工程) 专业乙级 证书编号: A45016214(临)	项目名称	兴业县小平山镇片区水库移民 美丽乡村人居环境整治工程	A道路路面结构层大样图	项目负责	陆玮	校核	帆静 制图	黄凤梅	设计号	ZS20250096	阶段	加工球	日期	2025.08	图号	道路-07

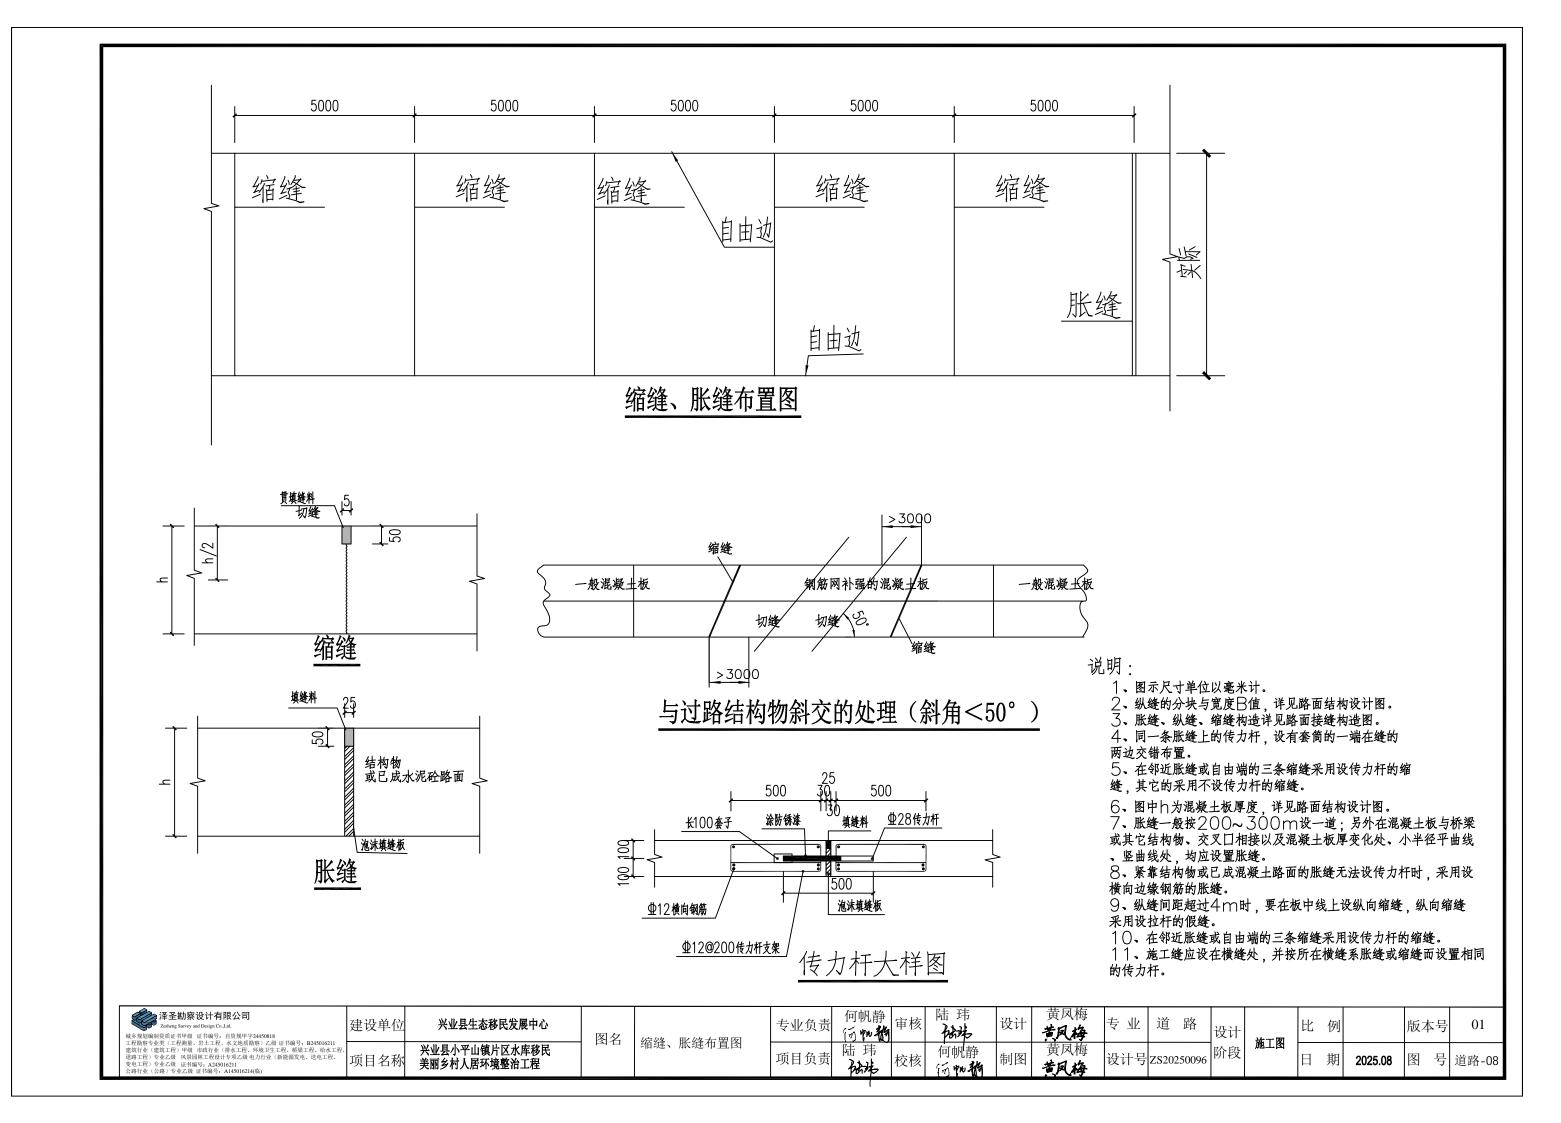

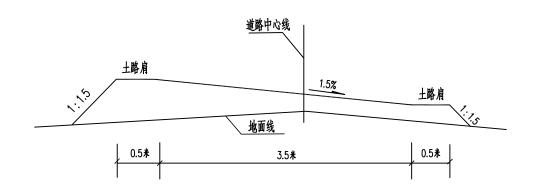


#### 填方路基设计图

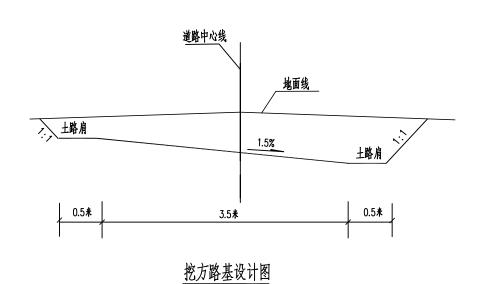

#### 说明:

- 1. 本图单位以米计。
- 2. 路基填筑宽度应比设计宽度每边宽出0.5米。
- 3. 填方路段路基边坡: 边坡采用1:1.5; 挖方路段路堑边坡:挖方边坡1:1根据地质情况参照《公路路基设计规范》 (JTGD30-2004)表3.4.1和表3.4.2并进行力学分析综合确定。
- 4. 路基压实度要求详见设计总说明。

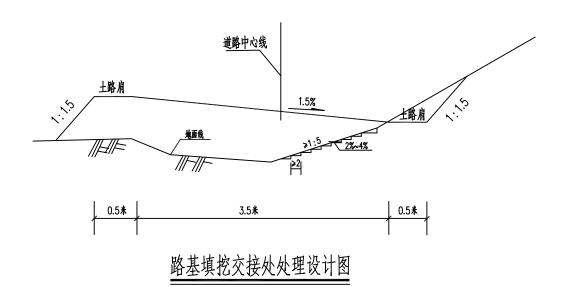

#### 说明:


- 1. 本图尺寸均以米计。
- 2、路基压实度要求详见设计总说明。
- 3、对于地面自然坡度≥1:5的填方路段,应在填土前采取挖台阶的方式进行处理, 要求台阶宽度≥2米,并设2%~4%的反向坡度。


泽圣勘察设计有限公司 Zebeng Survey and Design Co.Ltd 域乡规划编制级展证书明级 证书编号,自张规宁字24450818 开码斯板电板:下四期隔。由于图、本文地部崩破)7.89 证书编号,B245016211	建设单位		图名	A填方、挖方路基设计图	专业负责	何帆静	审核	陆珠	设计	黄凤梅 <b>黄风梅</b>	专业	道路	设计	施工图	比例	ij	版本号	01
上任初於《京天》、上任初加、石工上任、本义地海南於(古汉 中市南等:BA-301621) 建境行业 建第工程 甲數 市政方型 (排水工程、环境卫生工程、新来工程、新水工程、 通路工程、专业乙级 风景园林工程设计专项乙级 电力行业 (新能源发电、送电工程、 变电工程) 专业乙级 证书编号,A245016211 公路行业 (公路) 专业乙级 证书编号。A145016214(临)	项目名称	兴业县小平山镇片区水库移民 美丽乡村人居环境整治工程		A路基填挖交接处处理设计图	项目负责	陆玮	校核	何帆静 (n) <b>n, 将</b>	制图	黄凤梅 <b>首风梅</b>	设计号	ZS20250096	阶段	加上图	日 期	2025.08	图号	道路-09

## 挡土墙设计说明:

设计依据:《建筑地基基础设计规范》(GB 50007-2011) 《混凝土结构设计规范》(GB 50010-2010) 《建筑边坡工程技术规范》(GB 50330-2013) 严格按照抗震重力式挡土墙 17J008 图集施工

- 1、挡土墙材料: C25混凝土。
- 2、由于业主提没有供地质资料,地基承载力特征值暂按fak=160KPa设计,地基土摩擦系数取0.3,填料内摩擦 角取35°。基础必须置于持力层300mm以下,基槽开挖好后,必须由地质、监理、施工、建设方、设计等有关部门共 同验槽,再确定是否修改图纸。方可进行下一步施工。
- 3、墙趾顶部土层厚度≥300mm。基础必须置于持力层300mm以下,如果基底是膨胀土,则换填50厘米的砂砾或碎石卵石,分层夯实,夯实度大于95%。基槽开挖好后,必须由地质、监理、施工、建设方、设计等有关部门共同验槽,再确定是否修改图纸,方可进行下一步施工。
- 4、基底力求粗糙,对粘性土地基和基底潮湿时,夯填100厚C15砼垫层,每边宽出100mm。墙身砌出地面后,基坑必须及时回填夯实,并做成不小于5%的向外流水坡,以免积水下渗。
- 5、边坡开挖时,应由上往下开挖,依次进行。弃土应分散处理,不得将弃土和废弃的围墙材料堆置在坡项及坡面上。当必须在坡项或坡面上设置弃土转运站时,应进行坡体稳定性验算,严格控制堆积的土方量。
- 6、土质边坡开挖时,应采取排水措施,边坡的项部应设置截水沟。在任何情况下不允许在坡脚及坡面上积水。
- 7、挡土墙每10M设置一道变形缝,缝宽20~30mm,缝中填塞沥青麻筋、沥青木板或其它有弹性的防水材料。7 沿内外项三方填塞深度不小于200mm。
- 8、避免影响增身稳定。采用塑性指数不大的回填土作为挡土墙的墙后填料。回填时应分层压实,压实度不小于的饱和填土土工试验内摩擦角应为30°~35°范围。不得选用膨胀土、淤泥质土、粘土、耕植土作为墙后填料。注意墙身不要受到夯击影响,以保证施工过程中自身的稳定。
- 9、泄水孔孔径75mm,高出地面200mm,间距2.0m。泄水孔向外坡度5%,成一字型布置,泄水孔保持直通 无阻。当有地下水渗入填料时,应设置排水盲沟,将水体顺利排出墙外。
- 1○、挡土墙施工过程中必须采取可靠措施,以免危及周边建筑物、构筑物、山体的结构安全。
- 11、在挡土墙施工前及施工过程中如有危及结构安全或其它可能出现危险的情况必须及时向建设方、
- 设计方、监理方等有关部门反映,以便及时处理,确保安全。
- 12、挡土墙做法不详之处,请参照图集17J008。
- 13、施工时本设计未明之处参见国家有关施工规范执行。
- 14、,本次设计挡土墙高度为标准段,施工前必须与村民代表和支书现场确定需要调整的位置再施工。

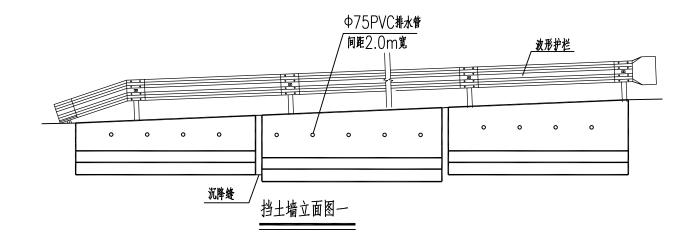


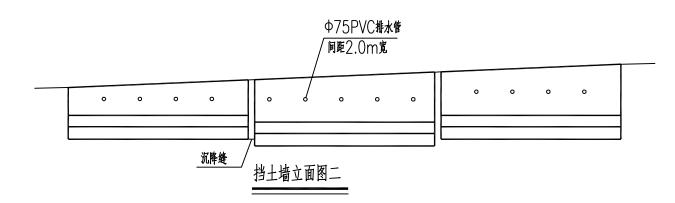



#### 挡土墙工程数量表


结构	》 高度( m )	长度( m)	C25混凝土 (m3)	C15混凝土垫层(m3)	挖基土方 ( m3)	回填砂砾( m3)	<b>φ</b> 75PVC 排水管(m)	反滤包 ( 个 )
形式	2.0	27	32	3	88	26	8	13
"	3.0	35	110	6	273	63	17	17
重力	式 4.6	30	173	7	345	74	25	15


城乡规划编制资质证书甲级 证书编号: 自资规甲字24450818	建设单位	兴业县生态移民发展中心	图名	A挡土墙大样图	专业负责	何帆静	审核	陆玮	设计	黄凤梅 <b>黄风梅</b>	专业	道路	设计	<b>张</b>	比 例		版本号	01
工程勘察专业类(工档测量、岩土工程、水文與原则系)乙级 证书编号。B245016211 建筑行业、建筑工程)或者 市政行业 "格木工程、环建生工程、桥梁工程、新企工程、 道路工程)专业乙级 风景周杯工程设计专项乙级 电力行业 《新能源发电、送电工程、 变电工程》专业乙级 证书编号。A245016211 公路行业 公路)专业乙级 证书编号。A145016214(临)	项目名称	兴业县小平山镇片区水库移民 美丽乡村人居环境整治工程		八江上地八仟四	项目负责	陆玮	校核	何帆静	制图	黄凤梅 首风梅	设计号	ZS20250096	阶段	旭上图	日期	2025.08	图号	道路-10

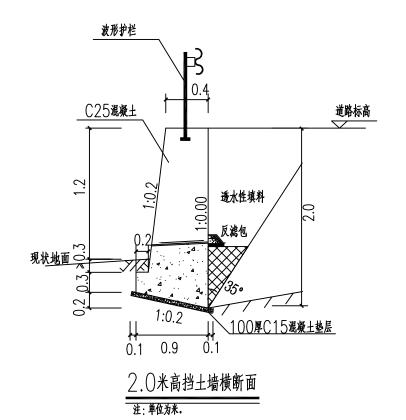


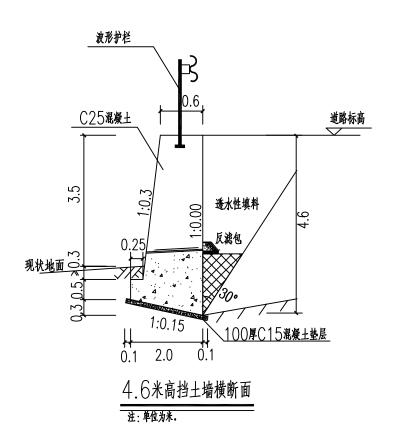

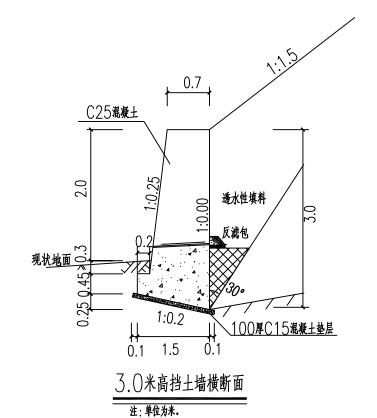

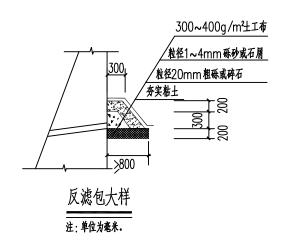


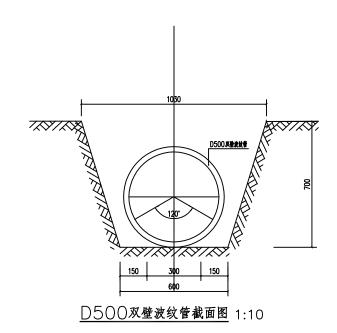

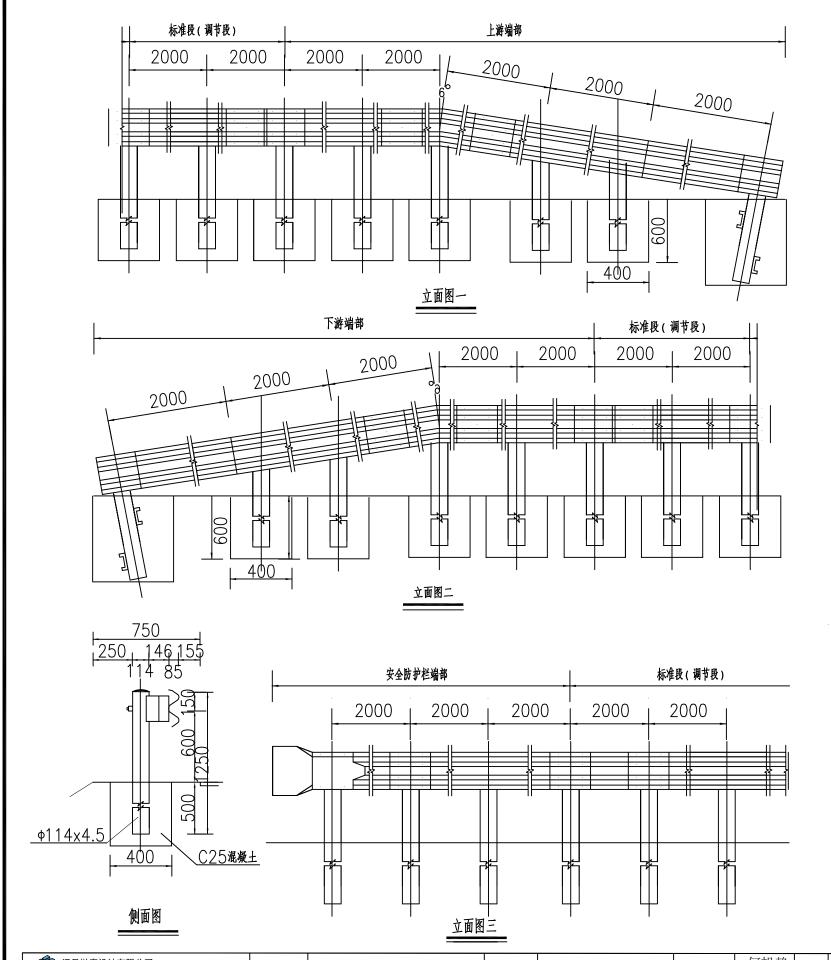

#### 主要材料数量表(一个)

名 称	规 格(mm)	単件重(Kg)	数量(件)	重量(Kgi
	φ114×4.5×1250	15.2	3	45.6
立柱	φ114×4.5×1050	12.8	1	12.8
	φ114×4.5×850	10.3	1	10.3
波形梁	85×310×3×4320	49.46	1	49.46
収ル本	85×310×3×2320	26.4	3	79.2
防阻块	178x200x3	3.01	5	15.05
端头		14.09	1	14.09
C25混凝土			1.2m <sup>3</sup>	

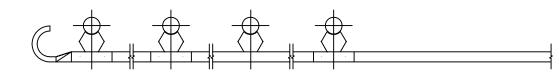



平面图

说明

1、本图尺寸单位除说明外,其余均以毫米计。

泽圣勘察设计有限公司 Zenheng Survey and Design Co.Ltd. 城乡规划编制资质证书甲级 证书编号,自资规甲字24450818	建设单位	兴业县生态移民发展中心	图名	A波形护栏大样图	专业负责	何帆静	审核 陆 玮	设计	黄凤梅	专业	道路	设计	<b>光</b> 工网	比例		版本号	01
工程動裝专业类(工程测量、岩土工程、水文地质勘除)乙級 证书编号。B245016211 建筑行业、建筑工程,甲级,市政行业、特末工程、决理卫生工程、梯度工程、给水工程、 道路工程)专业工级 风景园林工程设计专项乙级电力行业 (新能源发电、送电工程、 灾电工程) 专业乙级 证书编号。A245016211 公路行业(公路)专业乙级 证书编号。A145016214(临)	项目名称	兴业县小平山镇片区水库移民 美丽乡村人居环境整治工程		A波形护栏大样图	项目负责	陆玮	校核 何帆前		黄凤梅	设计号	ZS20250096	阶段	爬上图	日期	2025.08	图号	道路-11

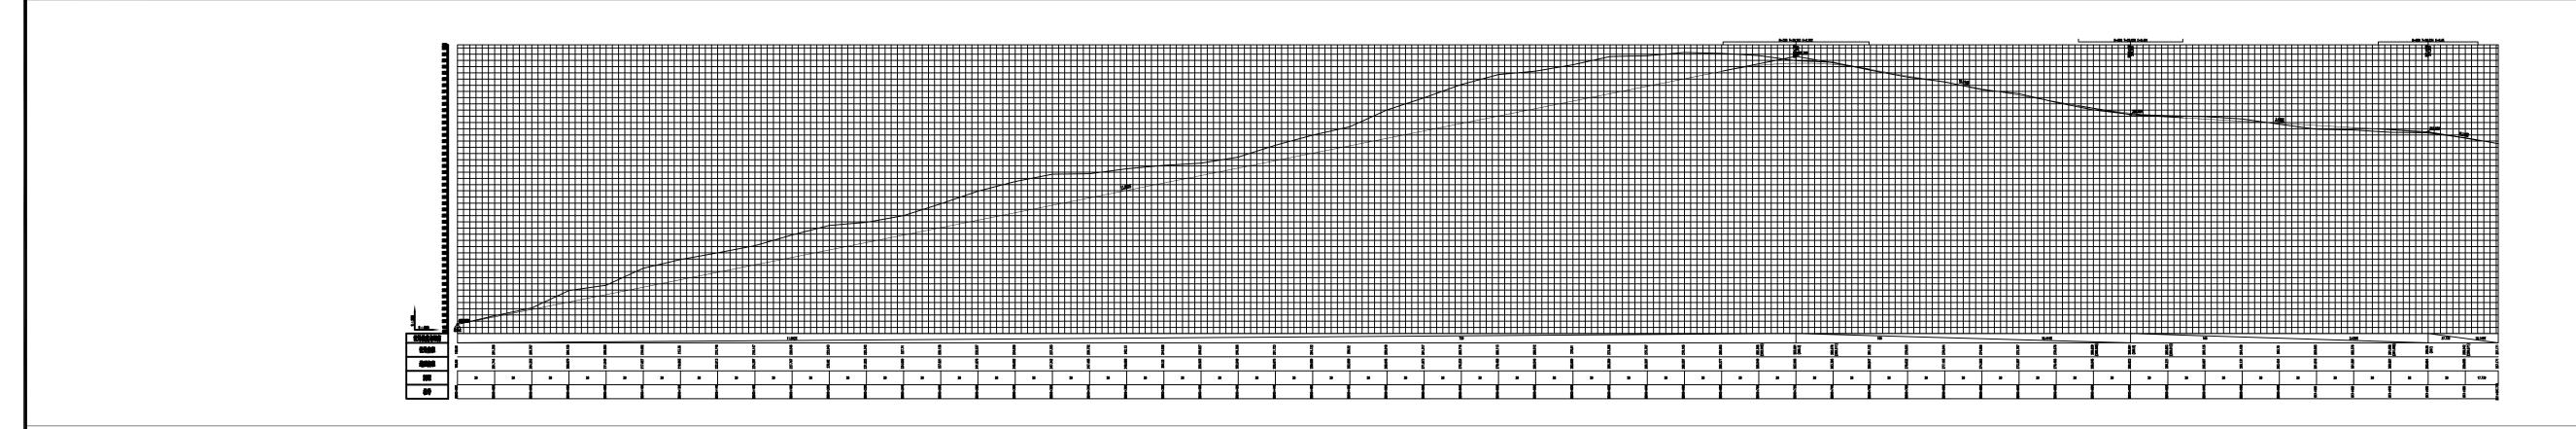

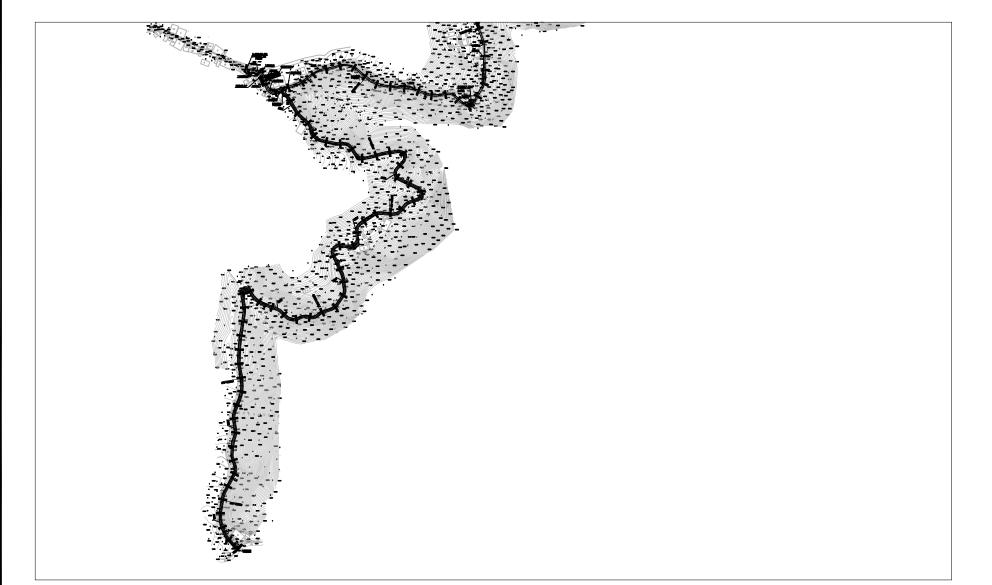

注:BKO+000~BK1+000~BK1+097.739为道路护栏工程.

工程量表									
	单位:m	备注							
栏(B段)	1026.2	BK0+000~BK1+097.739							


泽圣勘察设计有限公司 Zesheng Survey and Design Co.,Ltd.
城乡规划编制资质证书甲级 证书编号。自资规甲字24450818 工程勘察专业类(工程测量、岩土工程、水文地质勘察)乙级 证书编号。B245016211 建筑行业《建筑证程》中级 市政行业 (持木工程、环境卫生工程、桥梁工程、给木工程 道路工程)专业之级 反景局林工程设计卡项乙级 电力行业 (新能源发电、送电工程、 变电工程)专业之级 证书编号。A345016211 公路行业(公路)专业乙级 证书编号。A145016214(临)


NA 5	建设单位	兴业县生态移民发展中心
6编号: B245016211 桥梁工程、给水工程、 源发电、送电工程、	项目名称	兴业县小平山镇片区水库移民 美丽乡村人居环境整治工程


	图名	B护栏道路平纵缩略
--	----	-----------


凡静 ル <b>祈</b>	审核	陆珠	设计	黄凤梅 <b>苦风梅</b>	专业
玮 <b>从</b>	校核	何帆静	制图	黄凤梅 <b>苦风梅</b>	设计号


黄凤梅 <b>苦风梅</b>	专业	道	路	设计	*~ *	比	例		版本	:号	01
黄凤梅 <b>苦风梅</b>	设计号	ZS202	250096	阶段	施工图	日	期	2025.08	图	号	道路.

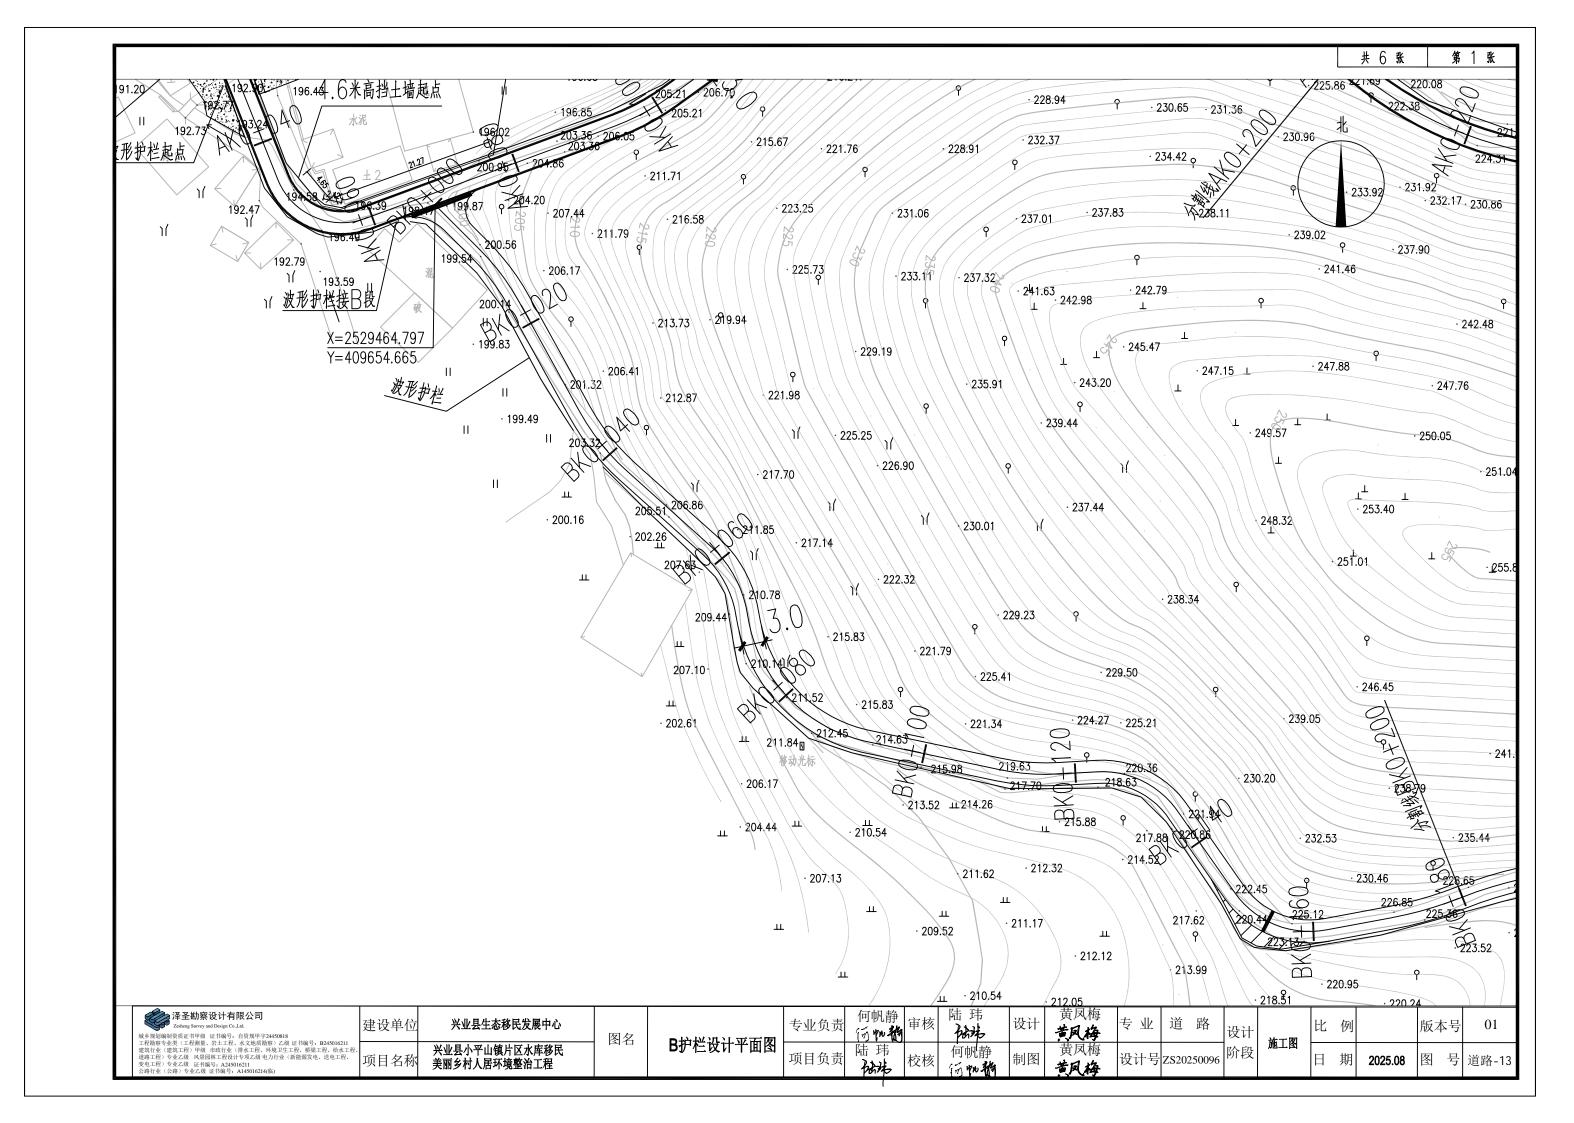


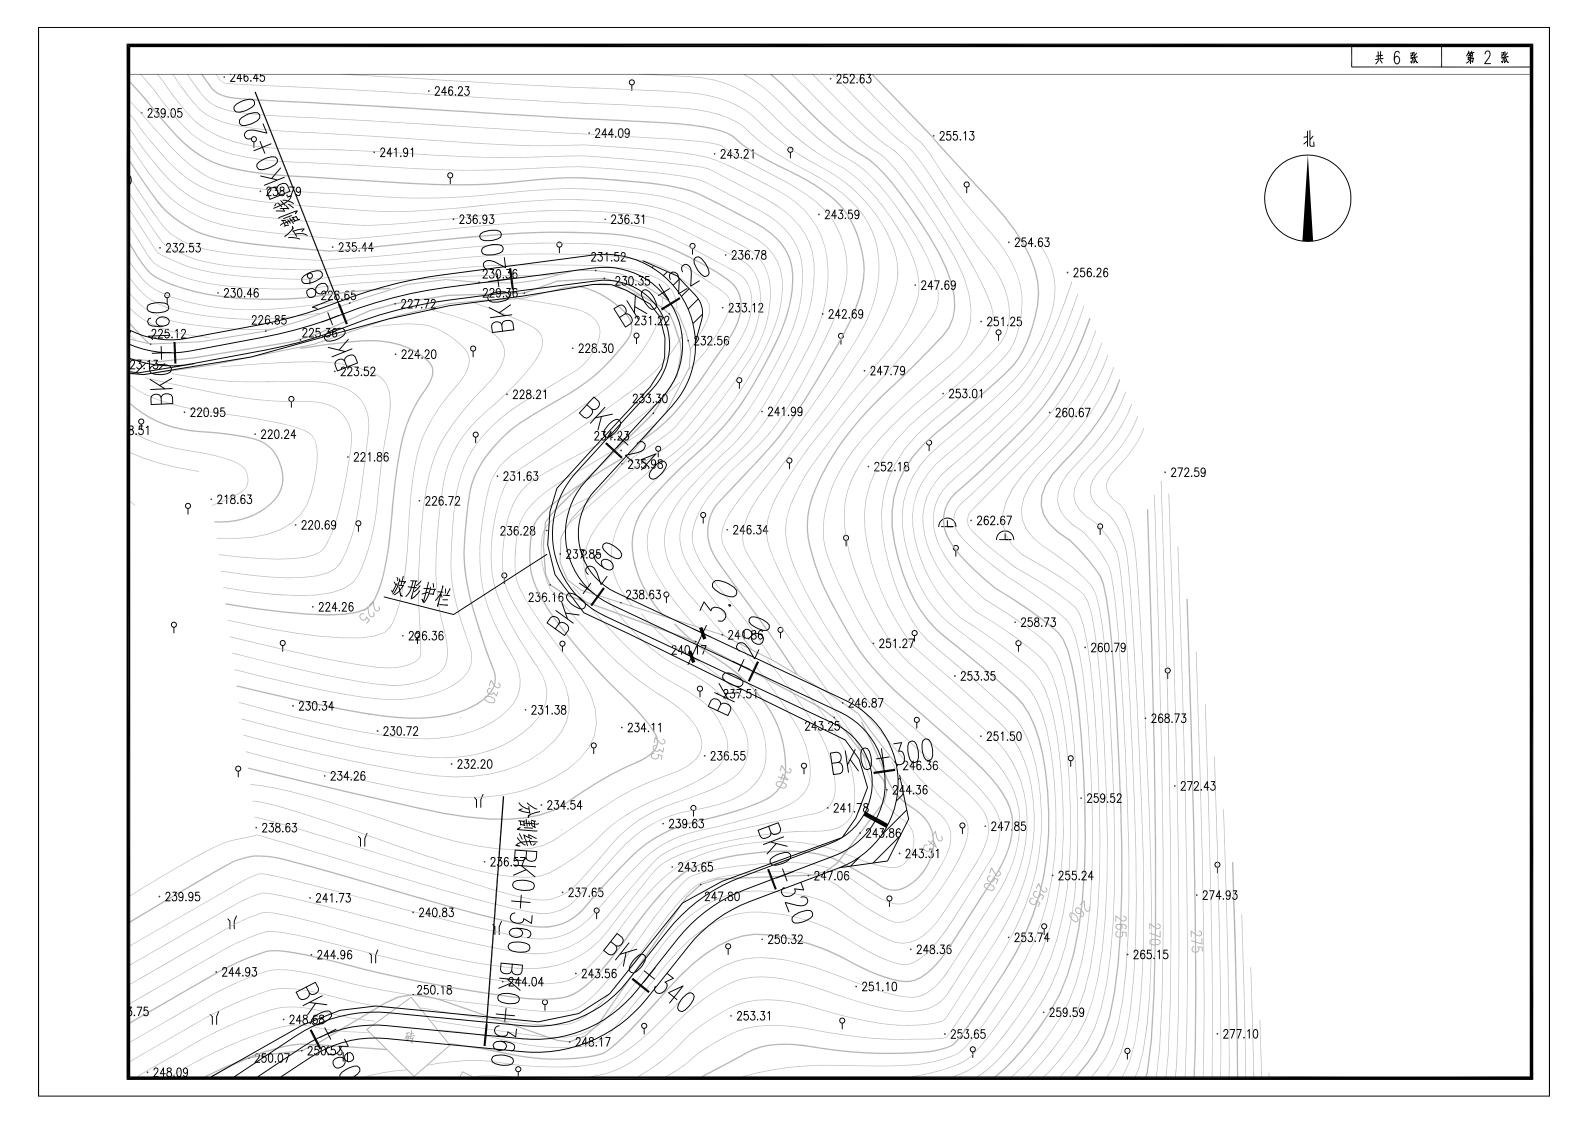


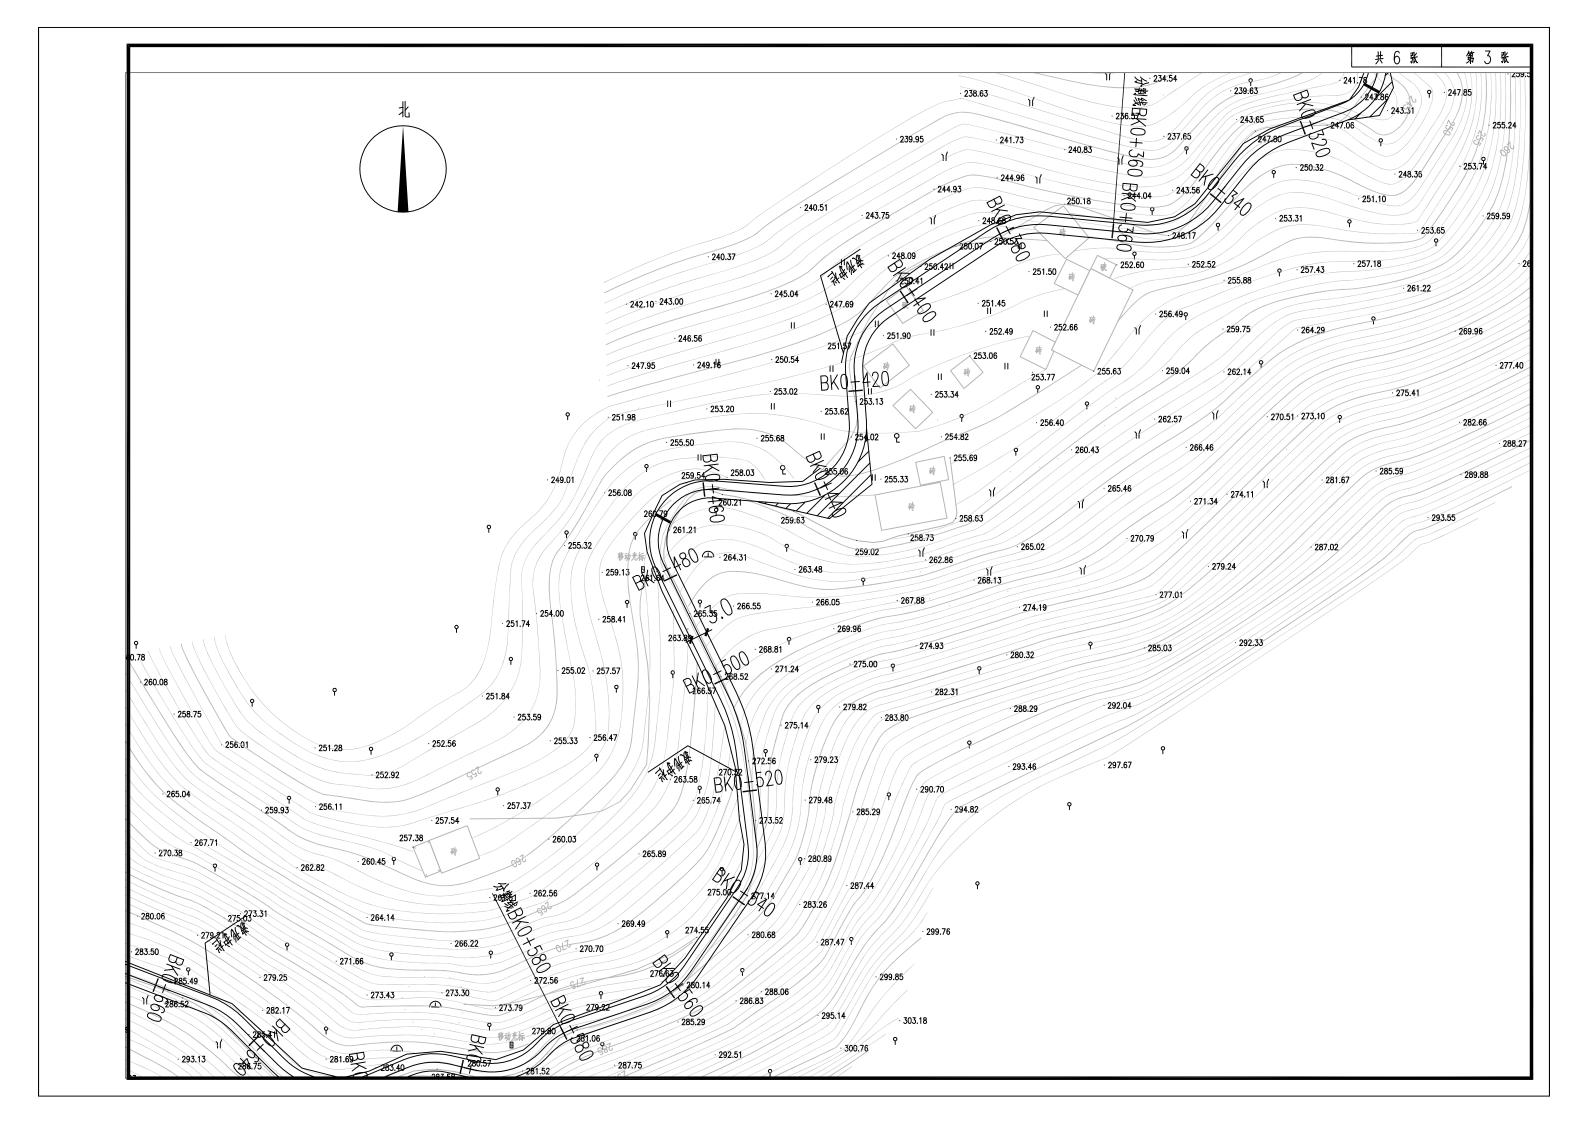

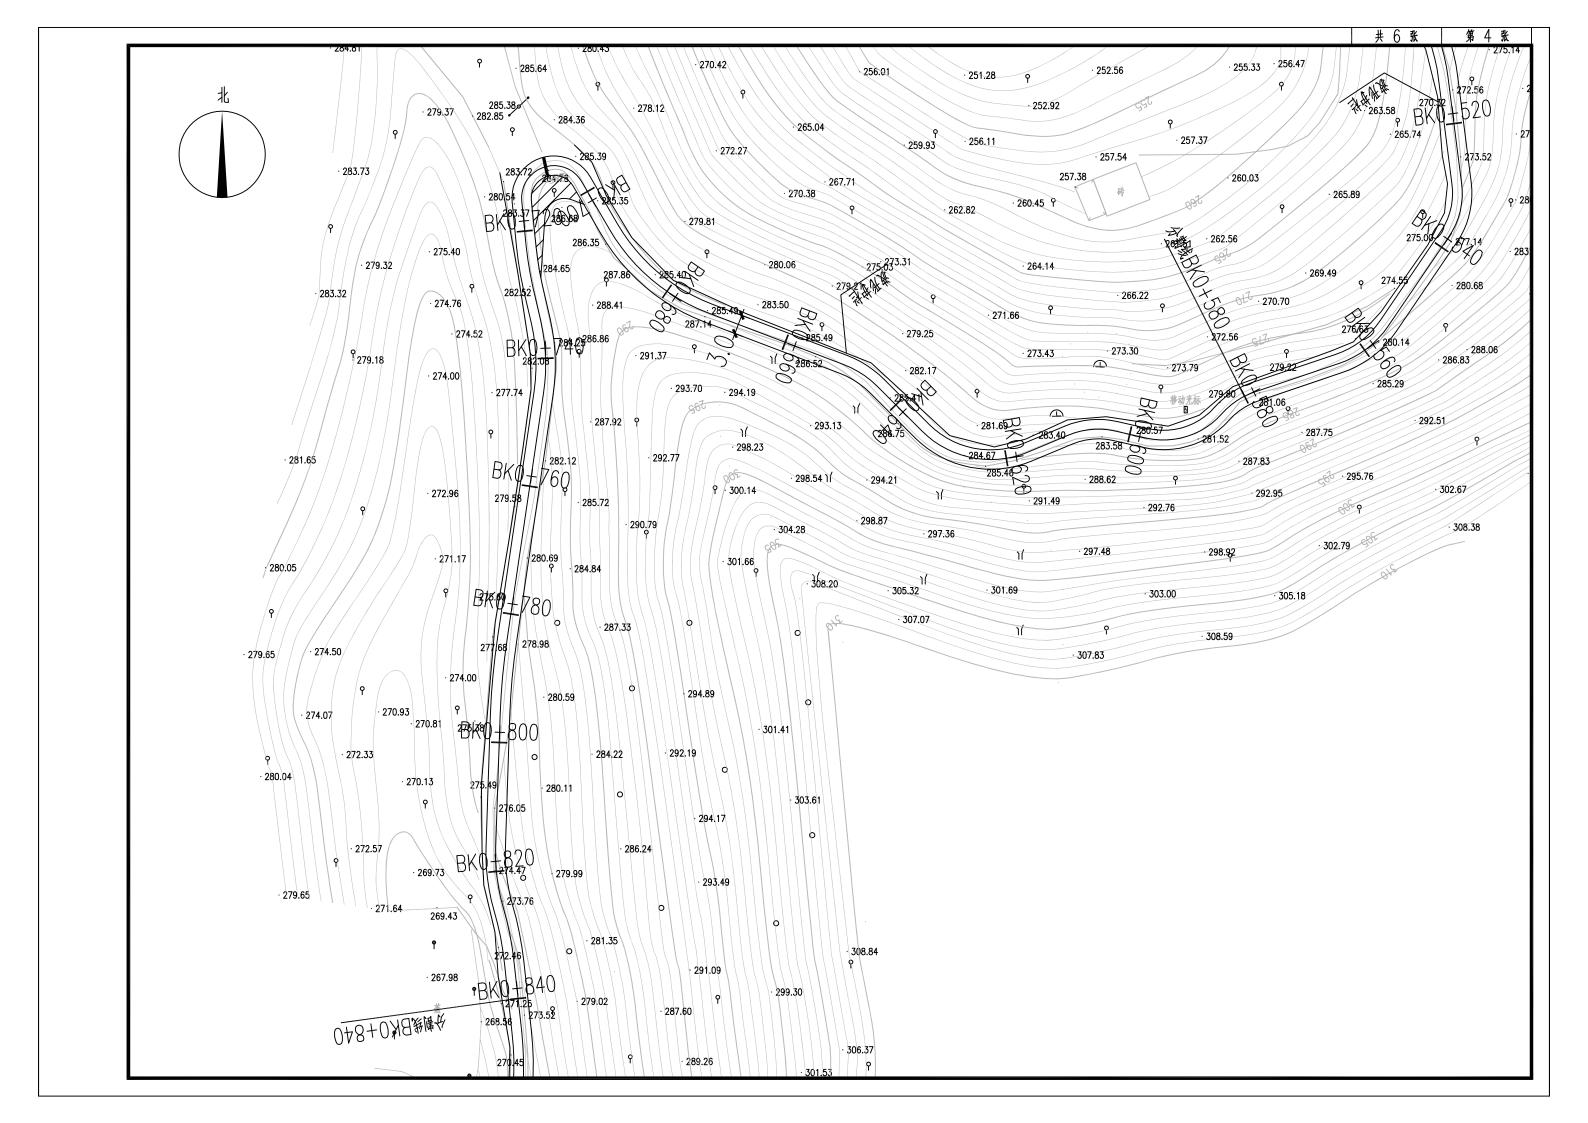

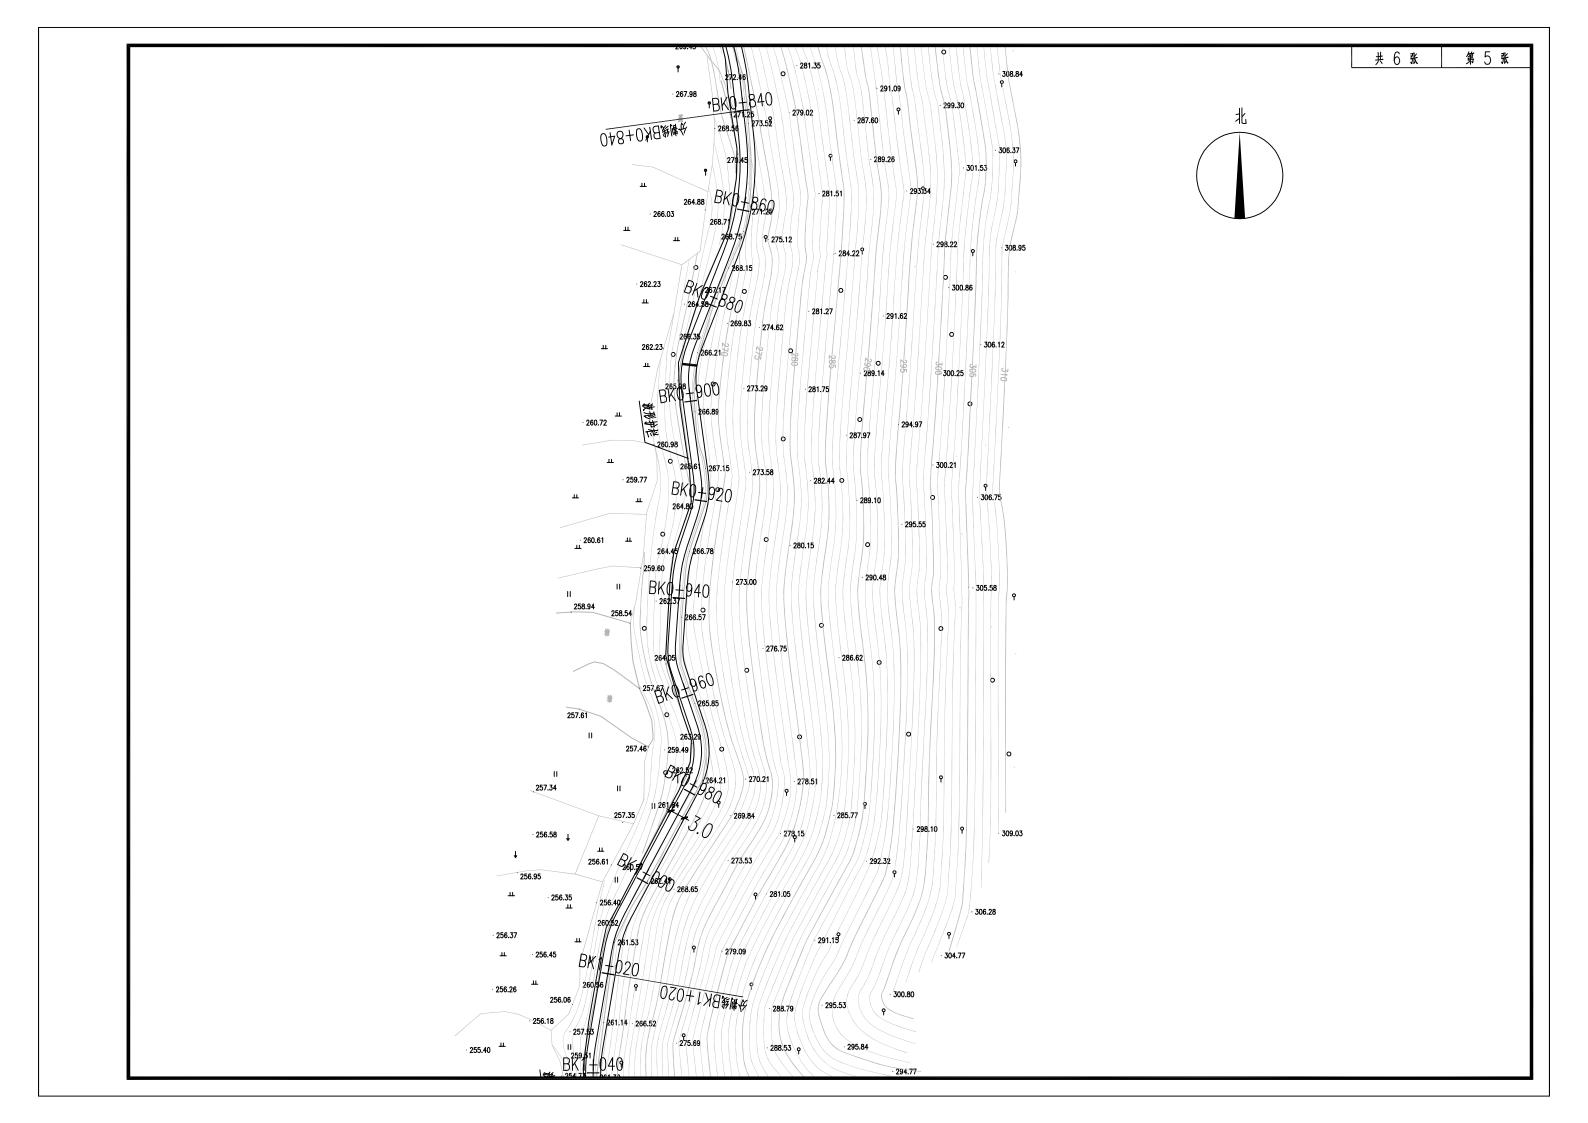


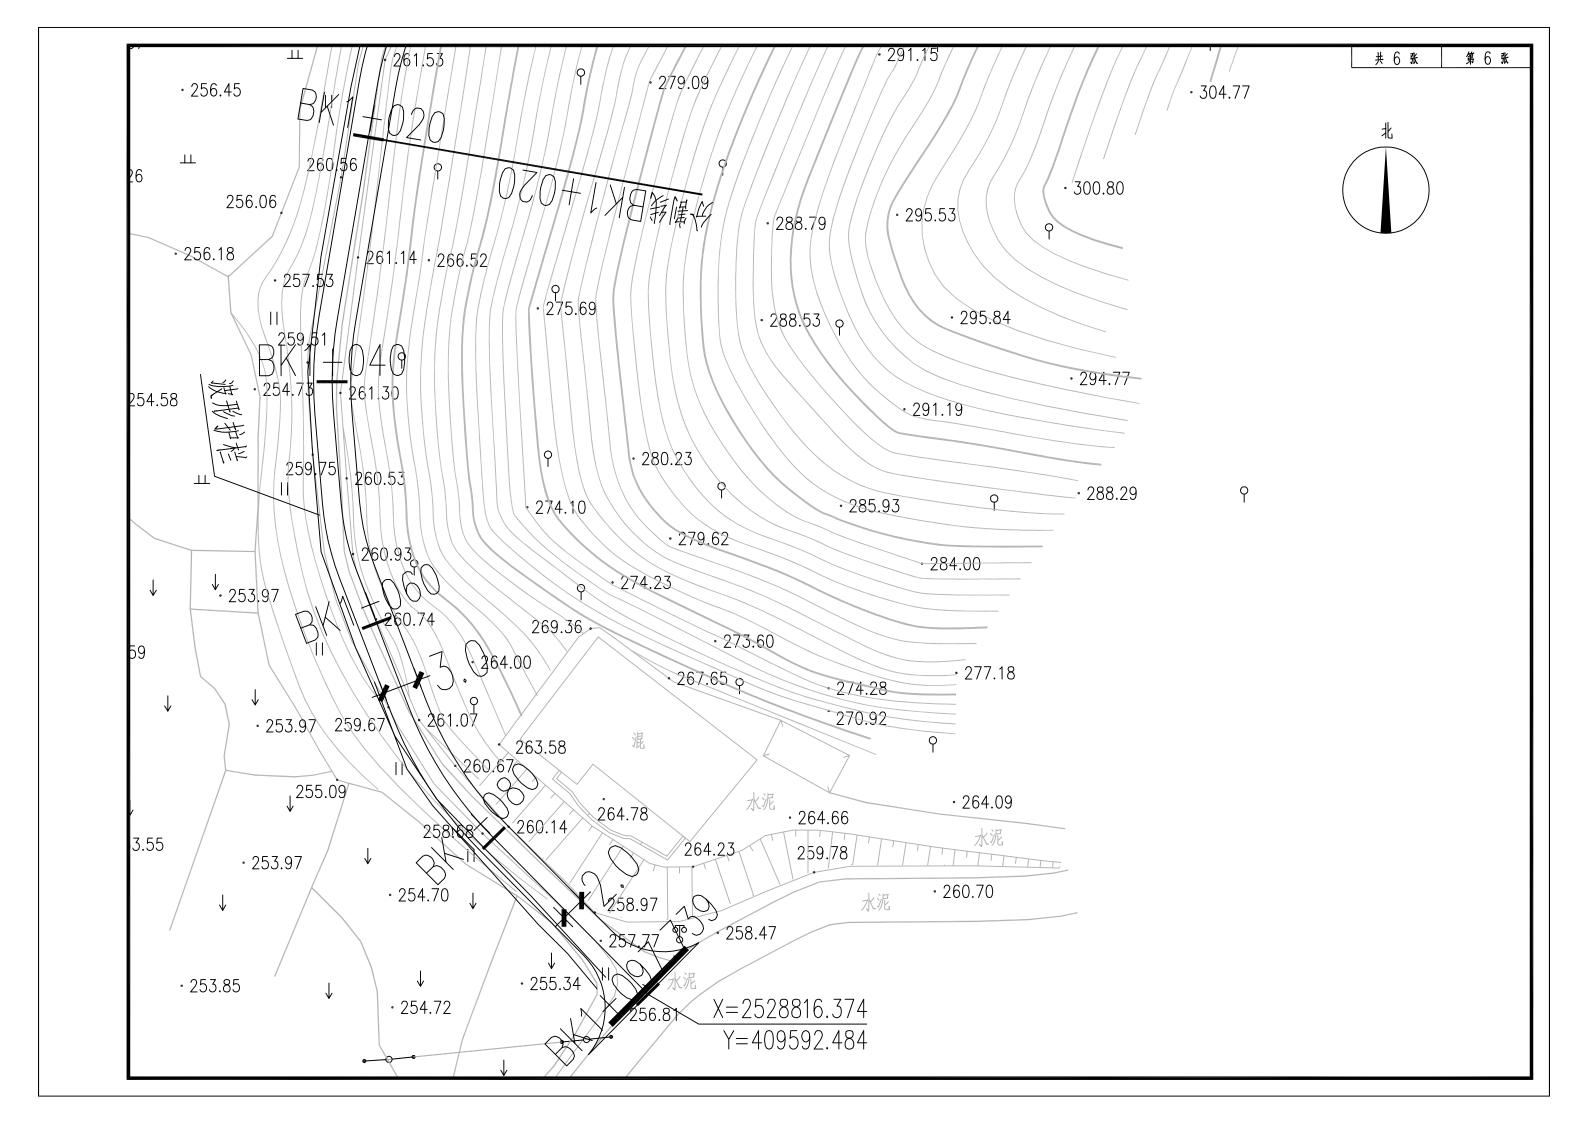

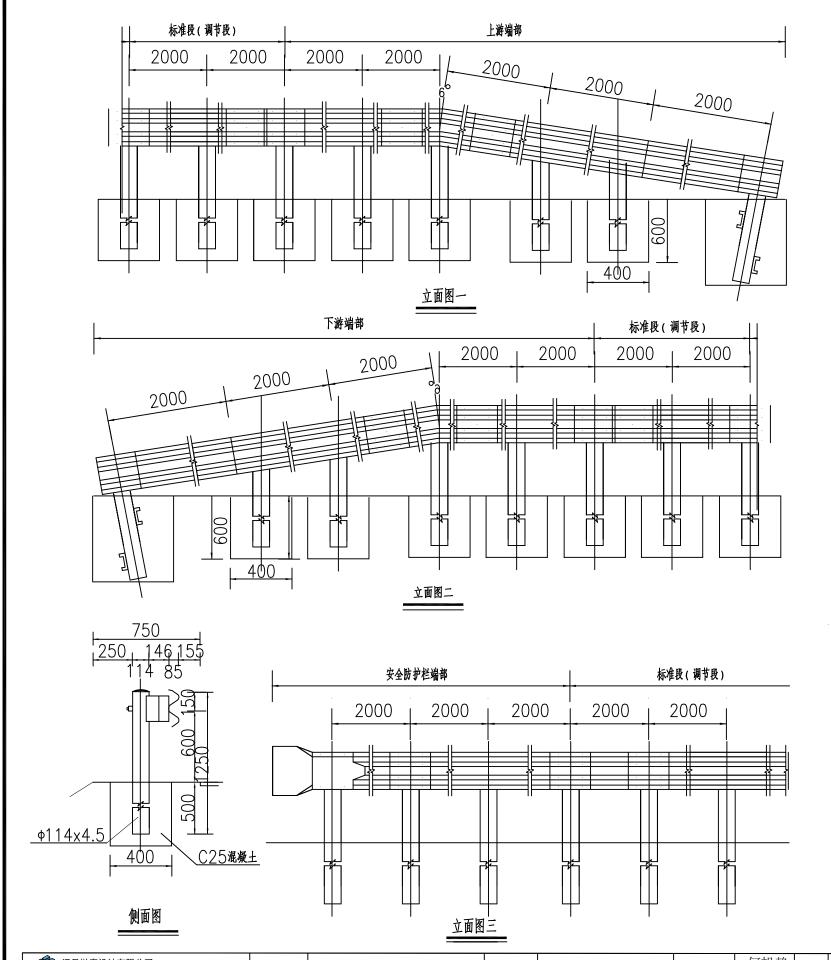

#### 主要材料数量表(一个)

名 称	规 格(mm)	単件重(Kg)	数量(件)	重量(Kgi		
	φ114×4.5×1250	15.2	3	45.6		
立柱	φ114×4.5×1050	12.8	1	12.8		
	φ114×4.5×850	10.3	1	10.3		
波形梁	85×310×3×4320	49.46	1	49.46		
収ル本	85×310×3×2320	26.4	3	79.2		
防阻块	178x200x3	3.01	5	15.05		
端头		14.09	1	14.09		
C25混凝土			1.2m <sup>3</sup>			

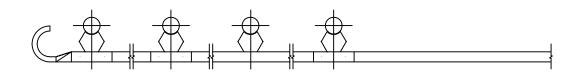

平面图

说.即

1、本图尺寸单位除说明外,其余均以毫米计。

泽圣勘察设计有限公司 Zeheng Survey and Design Co.L.td. 城乡规划编制资质证书甲级 证书编号: 自贤规甲字24450818	建设单位	兴业县生态移民发展中心	图名	A 述取护松十铁网	专业负责	何帆静		陆玮	设计	黄凤梅 <b>苦风梅</b>	专业	道路	设计	<b>张</b> 工厦	比 例		版本号	01		
上程的於至至久(上程兩面、石工工程、水火埋成的於)之故。此一兩面等; 建實行並、建築工程》中級,市政行业(排水工程、水建生工程、排程工 道路工程,专业之级。从规同林工程设计专项之级 电力行业 (新能源发电、 变电工程) 专业之级 压缩局于,A245016211 公路行业(公路)专业之级 证书编号,A245016214(临)	18245016211 程、给水工程、 送电工程、 项目名称	兴业县小平山镇片区水库移民 美丽乡村人居环境整治工程		A波形护栏大样图	l I	l II	项目负责	陆玮	校核	何帆静	制图	黄凤梅 <b>昔风梅</b>	设计号	ZS20250096	阶段	施工图	日期	2025.08	图号	道路-14