全州镇优质稻产业配套设施建设项目 (即大新村委优质稻产业配套设施建设项目) 施工图

共一册

● 水利工程



爱建信达工程咨询有限公司

Aijian Xinda Engineering Consulting Co., LTD.

工程设计证书:水利行业乙级A123002096

2025年02月

工程设计证书: A123002096

法定代表人: 徐凌(高级工程师)

项目负责人: 徐文法(水利水电)

技术总负责人: 徐文法(水 利)

各专业负责人: 赵 梅 (建 筑)

王亚芝(道路)

丁 浩(结 构)

谭凤军(电气)

申梅英(给排水)

徐徐徐坐王丁谭风 放 独 选 法 然 物 想 遇 若 浑

申榜类

爱建信达工程咨询有限公司



印

*

田

加口

414

统一社:912306076

68485599XL

在戶布和

伍仟万圆整 * 郷 串 世 單 Ш 村 送

任公司(自然人投资或控股)

有限责

型

米

徐凌

法定代表人

m

恕 咖

郊

爱建信达工程咨询有限公司

松

竹

2009年02月06日

龙江省大庆高新区新风路4-8号服务外园B-10座411、413、418室 年期 监

生

建筑智能化系统设 里; 地质灾害治理工 引工程质量检测; 建 负灾害危险性评估; 各工程监理; 测绘服 里工程勘查; 建筑劳

建理利质路理

米 村 记

理 估治容部证

8务:工程造价咨询业8条; 机道交通运售管理8条; 机道交通运售管理 5分割服务; 土地整治服也产评估; 土地调查评估5的服务; 水土流失防治8条、技术开发、技术容2批准的项目, 经相关部令部门批准文件或许可证

并可项目,建设工程设计,地质灾害治理工程设计 计,文物保护工程设计,建设工程监理,水运工程 程监理,文物保护工程监理,建设工程质量检测; 设工程施工,住宅室内装饰装修,司法鉴定服务; 安全评价业务,注册会计师业务,人防工程设计, 务,建设工程勘察,文物保护工程勘察,地质次背 务分包,国土空间规划编制,水利工程建设监理。 一般项目,单建式人防工程监理,工业工程设计服务;专业设计服务,招投标代理服务;工程管理服务;专业设计服务,信息技术咨询服务,工程管理服系,长少路水运工程试验检测服务,资产评估,房地服务,社会稳定风险评估,企业管理答询,融资管确、技术交流、技术转让、企业管理咨询,融资管调、技术转让、扩水推广。(依法须约门批准后方可开展经营活动,具体经营项目以相关

湖

14日

03

202年

市场主体应当于每年1月1日至6月30日通过国国家市场监督管理总局监制 富企业信用信息公示系体据详公示在库据告。

国家企业信用信息公示系统网址

男龙江省大庆高新区新风路4-8号报务外包产业园8-10座 411、813、418章 详细地址 建立时间 2009年02月06日 5000万元人民币 注册资本金 统一社会信用代码 (咸豐高訊報注册号) 9123060768485599XL 有限责任公司 (自然人投资或控股) 经济牲质 证书编号 A123002096(格)-6/1 育 效 期 至2025年04月30日 职务 法定代表人 总经理 单位负责人 职务 徐凌 总经理 职称或执业资格 高級工程师 技术负责人 刘明仙 备 注:

企业名歌

I

1024年 04月 30日 Chica non a markament and the commence of the

> 业 名 粒 围 水利行业 (灌溉排涝、河道整治)专业乙级。



证书编号: A123002096(临)

有效期:至2025年04月30日

爱建信达工程咨询有限公司

中华人民共和国住房和城乡建设部制

企 业 名 称 : 爱建信达工程咨询有限公司

计

经济性质;有限责任公司(自然人投资或控股)

资 质 等 級 : 水利行业 (灌溉排涝、河道整 治)专业乙级。

发证机关和证

图纸目录

爱建信达

建设单位 版本号 全州县农业农村局 项目名称(子项名称) 全州镇优质稻产业配套设施建设项目(即大新村委优质稻产业配套设施建设项目) 第 1 页共 1 页

设计阶段: 施工图 专业: 水利

日期: 2025.02

	~ II	设计	「亏: 	设计阶段	设:施工图			水利		∃期: 202	5.02
序号	图号		图 名			更	改		录	备	注
	(通知单编号)				涉 及	的	原图	号	更改标识		
1	SL-01	渠道总平面和	布置图 ————————————————————————————————————								
2	SL-02-04	渠道布置图1	/3~3/3								
3	SL-05-10	横断面设计图	图1/6~6/6								
4	SL-11-12	排洪闸结构设	设计图1/2 [~] 2/2								
5	SL-13	闸门设计	·图								
6	SL-14	1.4m盖板设计	十图								
7	SL-15	2.4m盖板设计	十图								
8	SL-16	2.8m盖板设计	十图								
9	SL-17	3.0m盖板设计	十图								
10	SL-18	3.5m盖板设记	十图								

制表人: 王尉

专业负责人:徐文法


项目设计总负责人: 魏宸轩

部门负责人: 徐凌

	主要建设内容表								
渠道名称	乡镇	桩号	长度 (m)	渠道规格(净宽m* 净高m)	渠道现状	处理方式	设计规格(宽m*高 m)		
		6+832~7+282	450	2.5*1	已建三面光渠道,老 化严重	渠道双侧凿毛清洗并 采用C20砼浇筑	2.5*1		
		7+282~9+257	1975	2.4*0.8	已建三面光渠道,老 化严重	渠道双侧凿毛清洗并 采用采用C20砼浇筑	2.4*0.8		
龙水渠道 (4246m)	全州镇	9+257~10+038	781	1.85*1	土渠	C20砼浇筑,重力边坡 渠道	1.85*1		
		10+038~10+463	425	2.6*0.8	土渠	C20砼浇筑,贴坡式渠 道	2.6*0.8		
		10+463~11+078	615	0.9*0.8	土渠	C20砼浇筑,矩形三面 光海道	0.9*0.8		

			1. P. C.		
	<u></u>	程量清单表	₹		
序号	名称	单位	数量	型号	备注
_	龙水渠道				
()	渠道主体部分				
1	机械除草	m^2	8492		
2	1.0m³挖掘机挖装淤泥、流砂	m³	1616.67		
	自卸汽车运输,运距1km		1010.07		
3	1.0m³挖掘机挖装渠道土方, 自卸汽车运1km(弃土外运	m^3	1025.8		
9	1km)		1020.0		
4	回填土石方,机械夯填土石		492.214		
5	C20砼露天底板, 土地基, 厚 ≤15cm	m^3	273.835		
6		m ³	1077.059		
0	C20砼,墙混凝土	III ⁻	1077.958		
7	明渠衬砌模板制作、安装、 拆除,岩石边坡	m^2	11026.6		
8	砌体砂浆抹立面,平均厚 5cm	m^2	0		
9	常态混凝土伸缩缝,沥青砂 浆重量比1:2	m^2	233.8472		
10	混凝土垂直面凿毛	m ²	2227.5		
(=)		III	2221.3		
1	0.4*0.4斗门 (9处)				
1.1	C25混凝土,基础	m^3	2.6		
1.2	普通平面木模板制作、安装 、拆除	m^2	8.96		
1.3	机械挖三类土	m ³	3.58		
1.4	PGZ铸铁闸0.4m*0.4m	套	9	整体式平面拱形铸铁 闸门PGZ0.4*0.4	
1.5	启闭机QL-30KN-SD	台	9	1131 31 020.1 0.1	
2	2.5*0.8闸门(2处)	— Н	,		
2.1	C25混凝土,基础	m ³	12.74		
2.2	C25從稅	m ³	3.76		
2.3	C25砼梁	m ³	11.26		
2.4	普通平面木模板制作、安装 、拆除	m ²	58.8		
2.5	C25砼板	m ³	0.64		
2.6	C25砼墩	m ³	4.29		
2.7	一般钢筋机械制作安装		0.74		
2.1		t	0.74	★/★	
2.8	定型铸铁闸门	个	2	整体式平面拱形铸铁 闸门PGZ2.5*0.8	
2.9	螺杆启闭机QL-2×50KN-SD (自重≤1t)	台	2		
3	盖板3*0.5(15块)				
3.1	C25砼板	m^3	4.5		
3.2	普通平面木模板制作、安装 、拆除	m^2	21		
3.3	一般钢筋机械制作安装	t	1.2		
					T. Contill

渠道附属设施布置一览表								
序号	名称	单位	数量	规格	备注			
1	闸门	处	2	2.5*0.8m	整体式平面拱形铸铁闸门PGZ2.5x0.8			
2	斗门	处	9	0.4*0.4m	整体式平面拱形铸铁闸门PGZ0.4*0.4			
3	盖板	处	15	2.4~3.0m	C25砼现浇盖板			

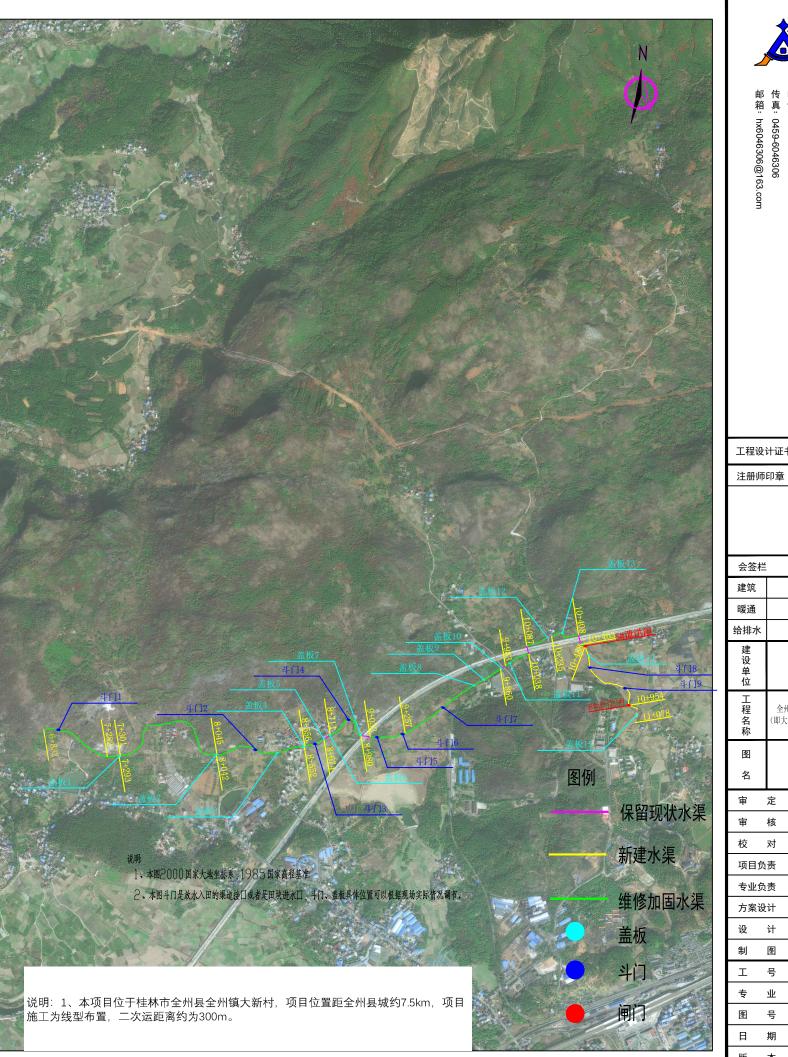


工程设计证书编号(乙级)A123002096


一程咨询有限公司


资质章


会签栏 建筑 结构 暖通 强电 弱电 建设单位 全州县农业农村局 全州镇优质稻产业配套设施建设项目 (即大新村委优质稻产业配套设施建设项目 冬 渠道总平面布置图


审	定	徐凌	维选				
审	核	徐文法	徐文汯				
校	对	张哲	张哲				
项目	负责	魏宸轩	魏发打				
专业	负责	徐文法	猴文法				
方案	设计	王蔚	五益				
设	计	王蔚	王蔚				
制	图	王蔚	在上				
エ	号						
专	业	水	利				
图	号	SL-01					
日	期	202	5. 02				
版	本	第一版					

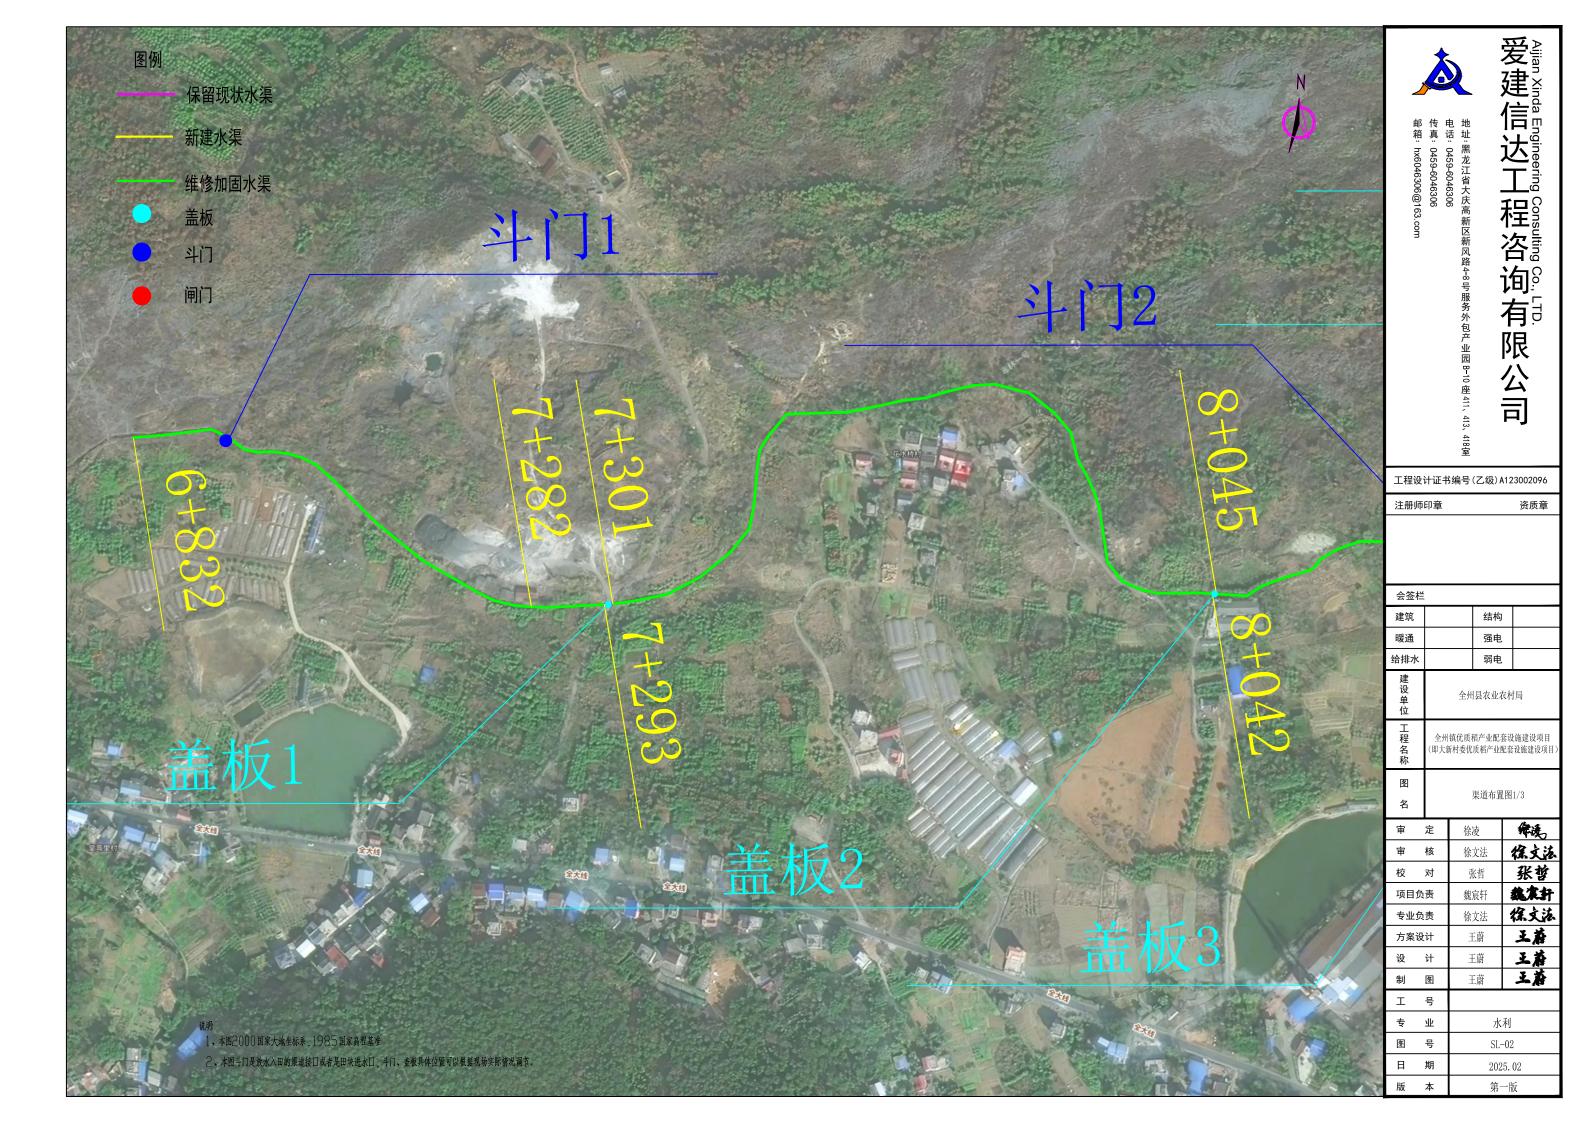

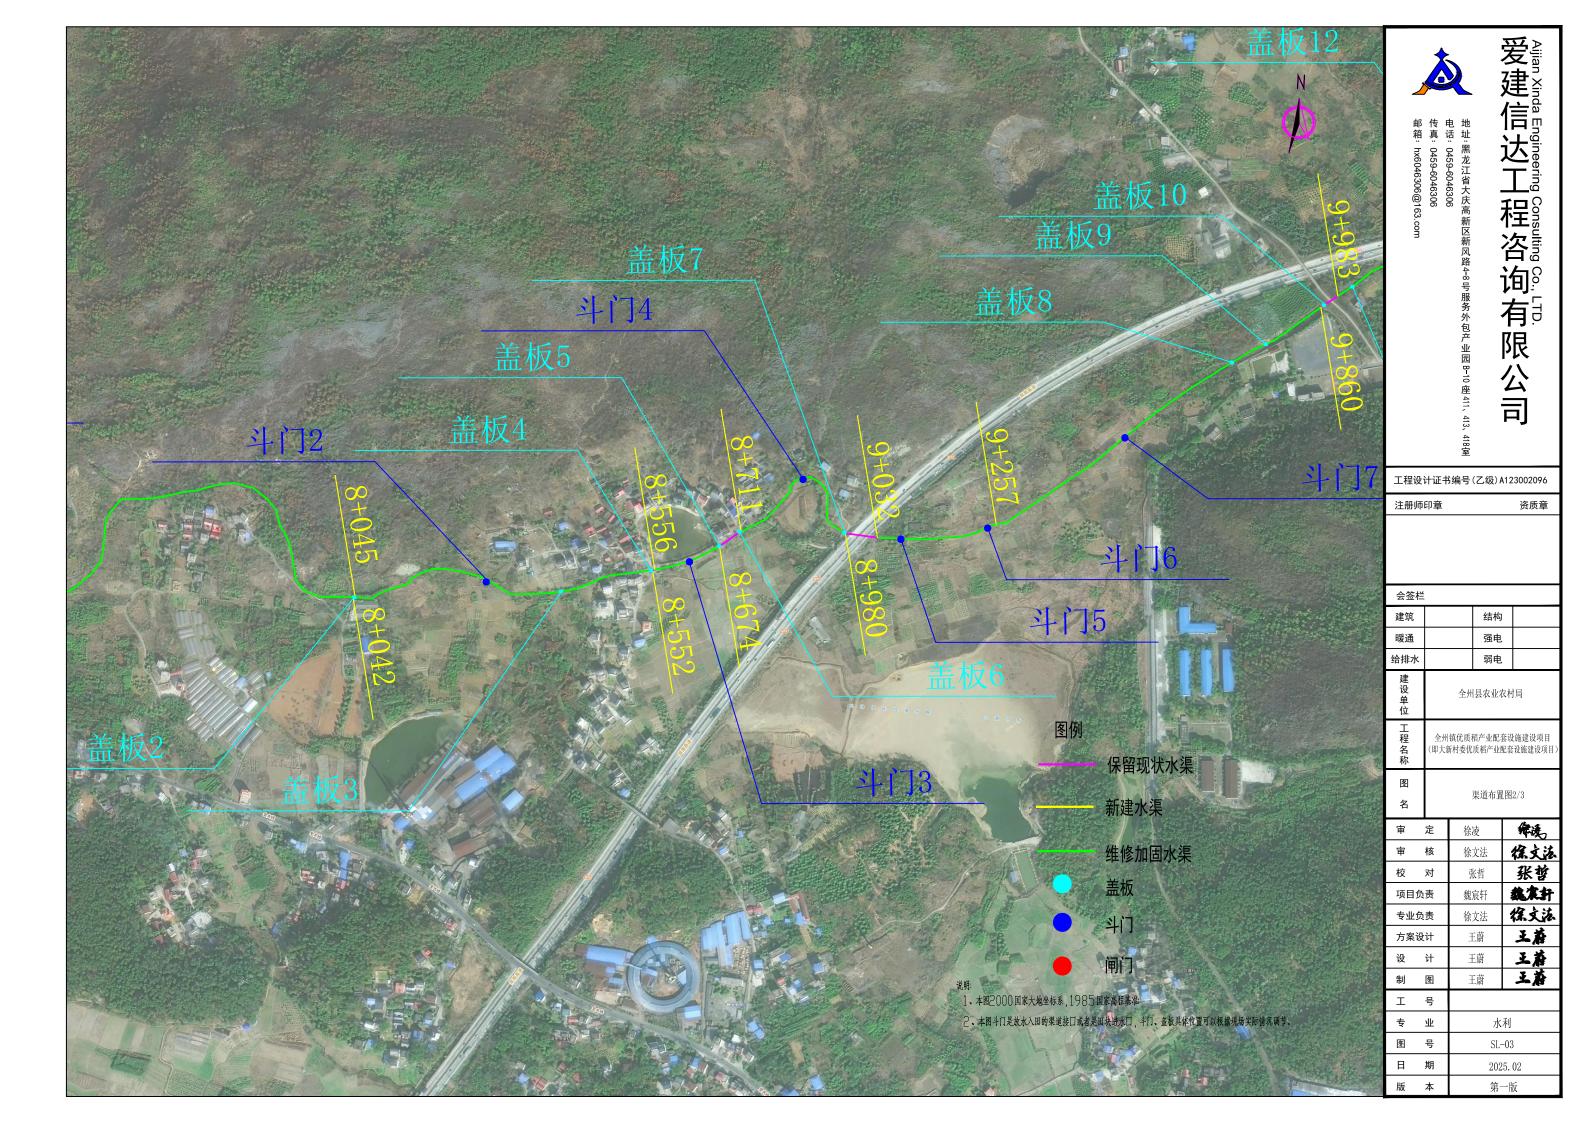

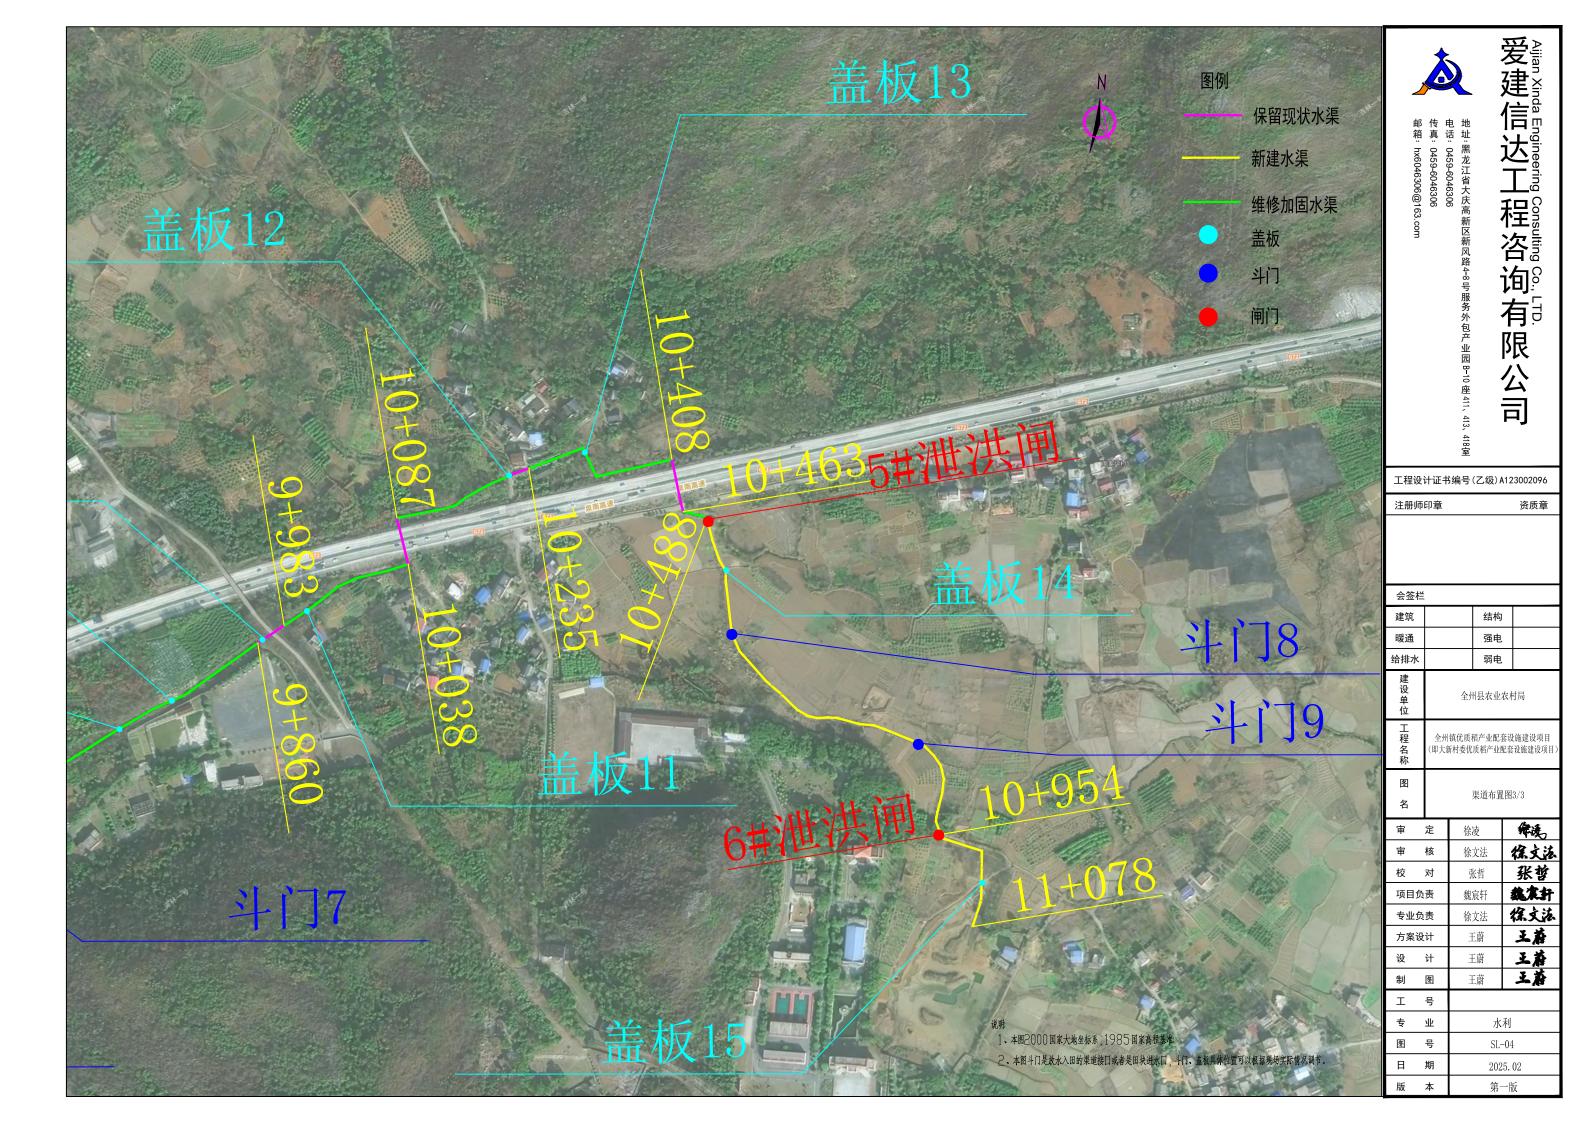

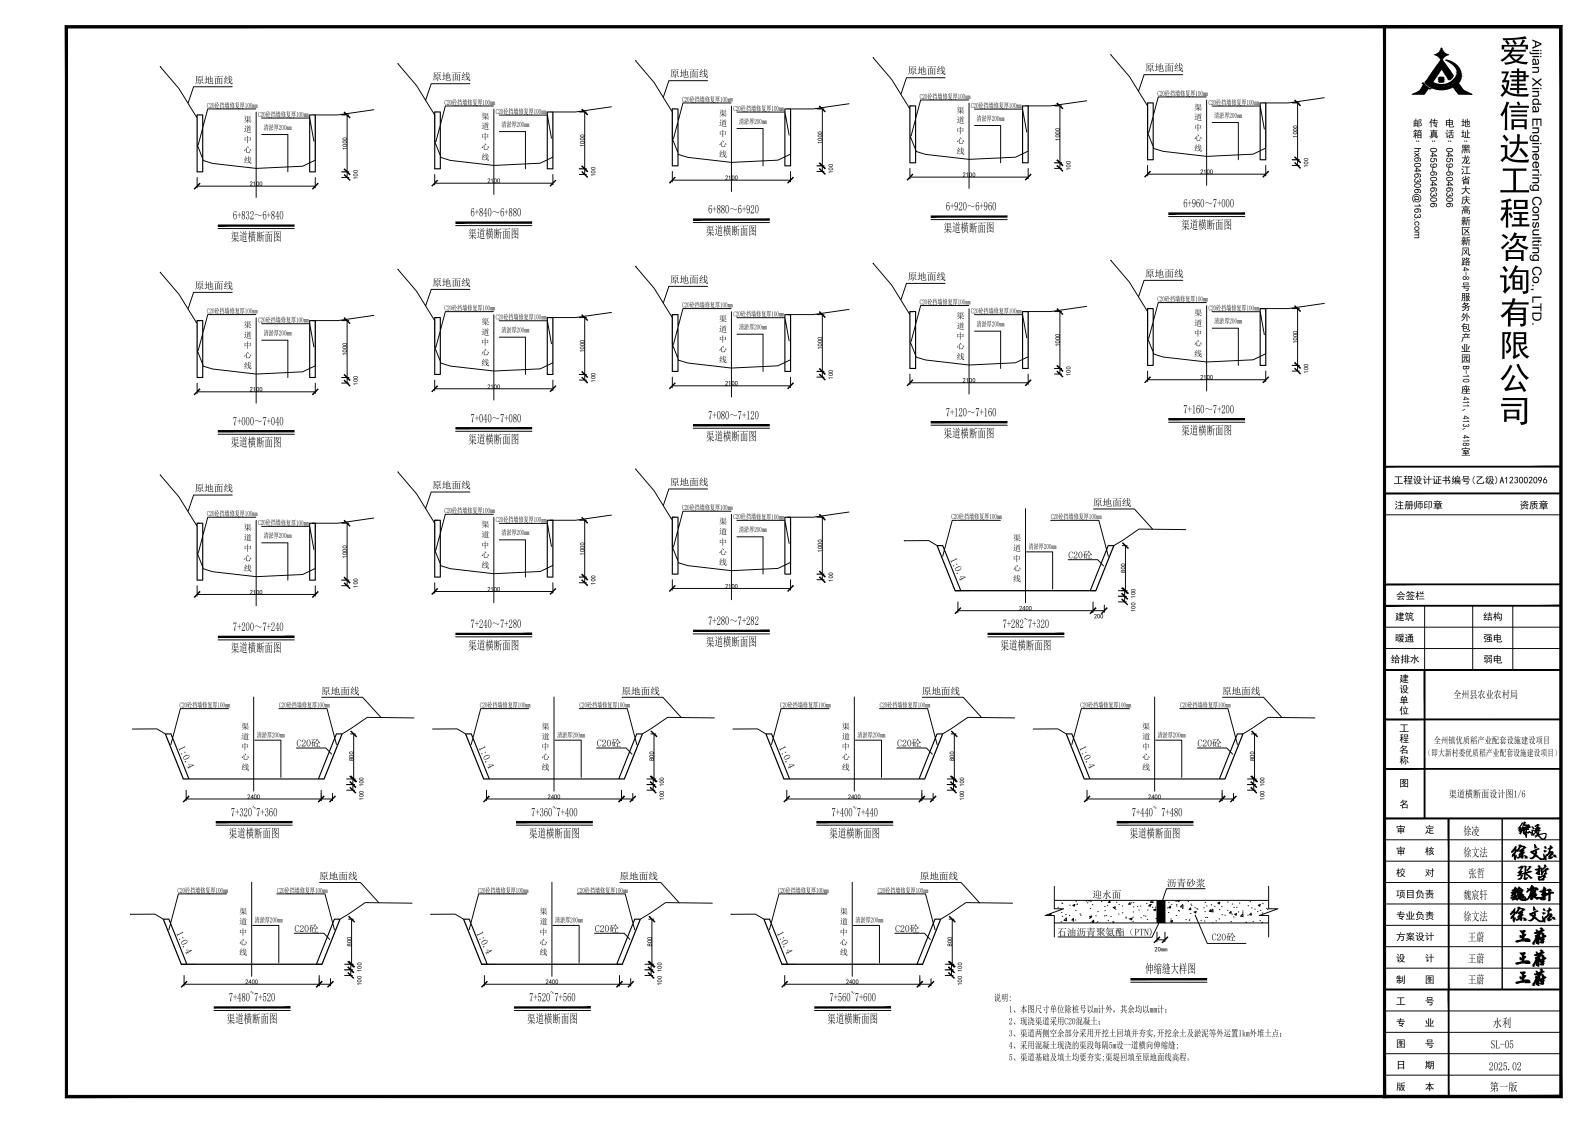


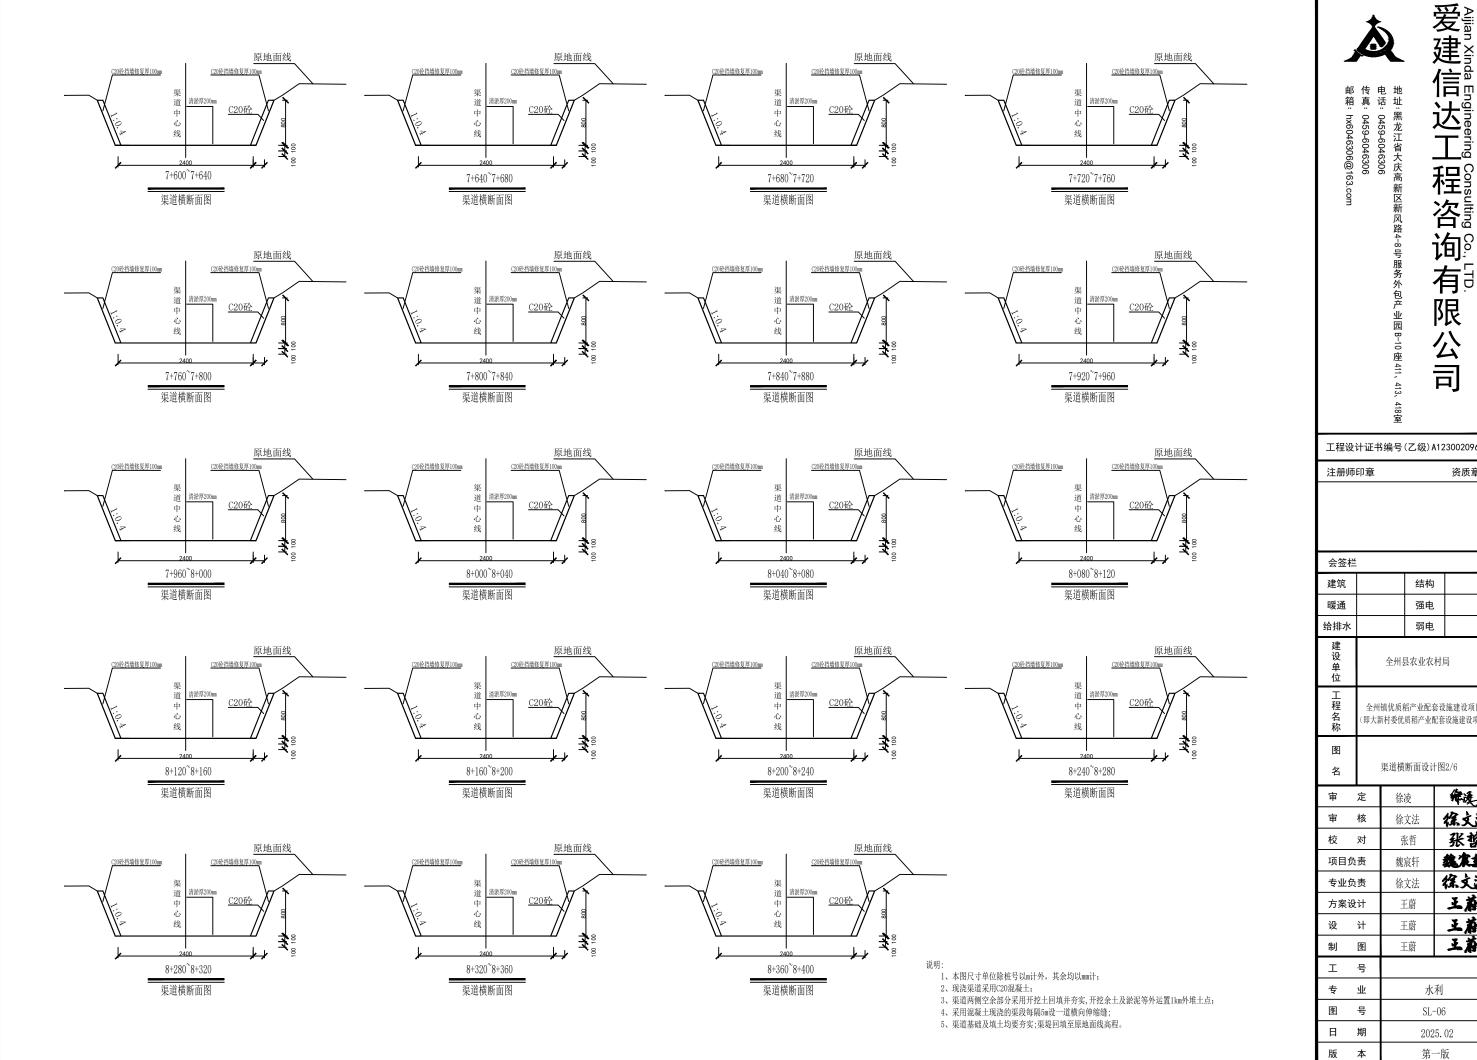


工程设计证书编号(乙级)A123002096

注册师	印章				资质章	
会签栏						
建筑			结构			
暖通			强电			
给排水			弱电			
建设单位		全州县农业农村局				
工程名称					施建设项目 设施建设项目	
图 名		渠道横	断面设计	十图	,	
	,	l			/	

审 定	徐凌	维选				
审 核	徐文法	徐文汯				
校 对	张哲	张哲				
项目负责	魏宸轩	在武器				
专业负责	徐文法	猴文液				
方案设计	王蔚	五益				
设计	王蔚	王蔚				
制图	王蔚	在上				
工 号						
专 业	水利					
图号	SL-	-06				
日 期	202	25. 02				
版 木	-	→ 145				

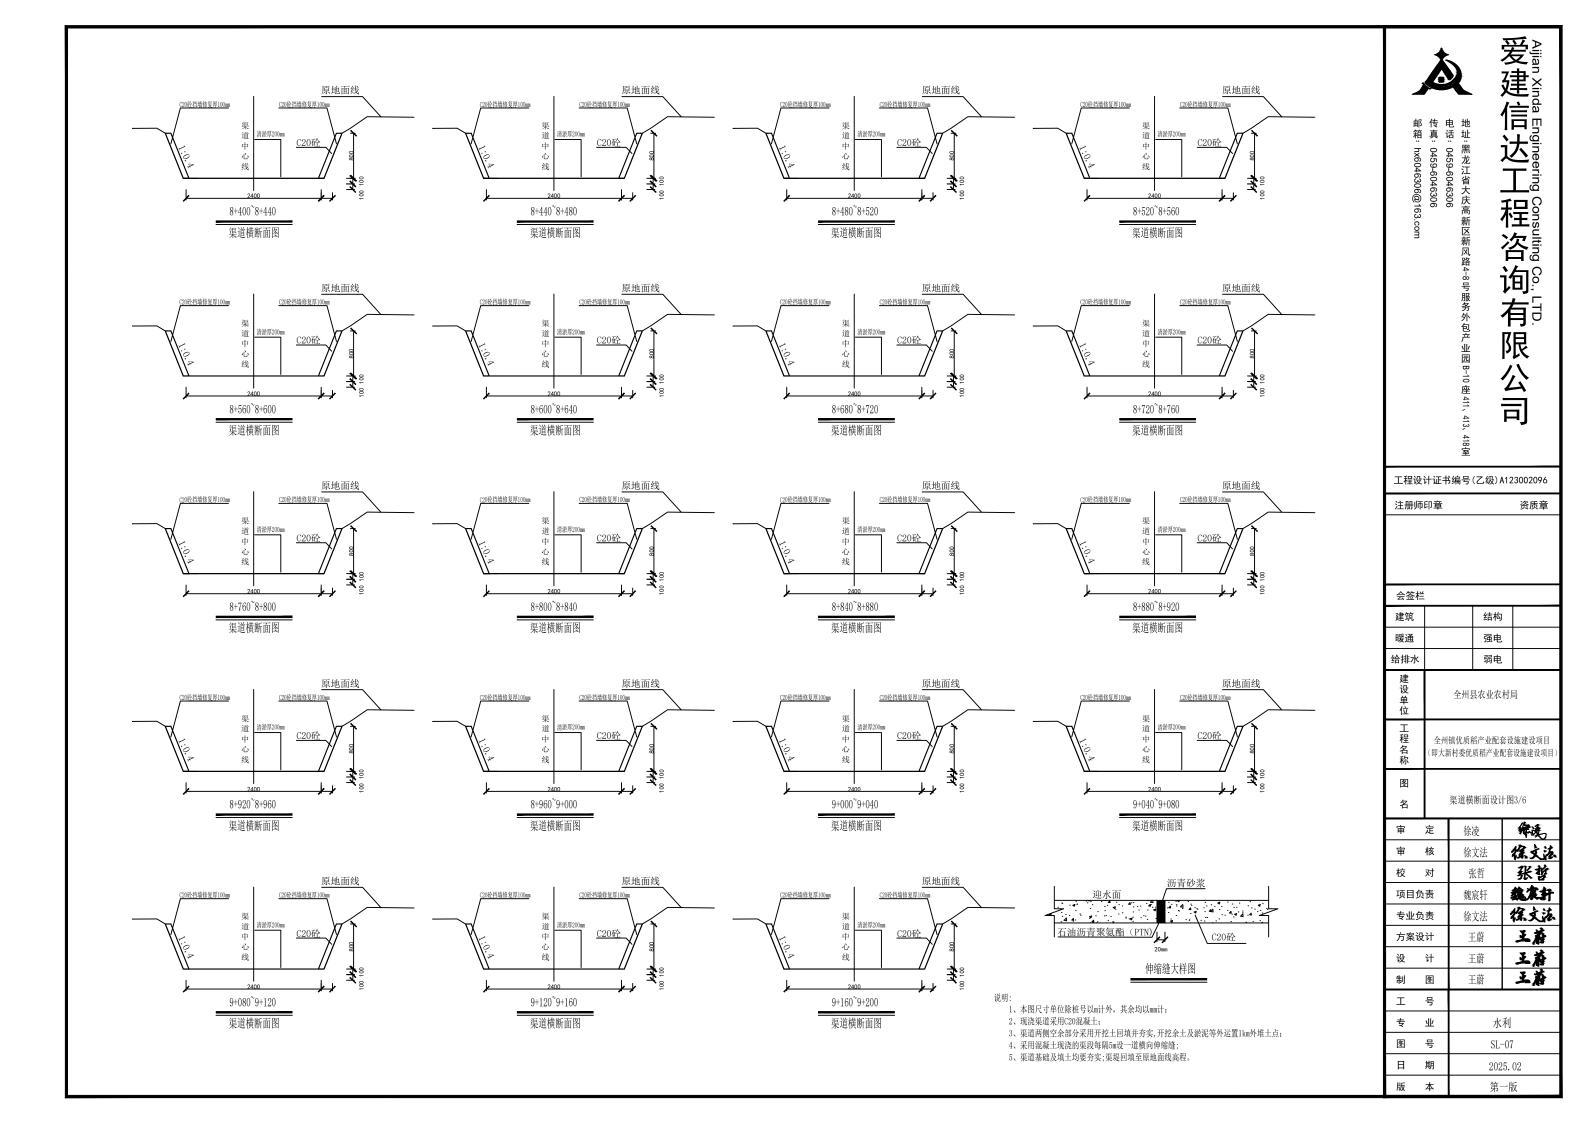

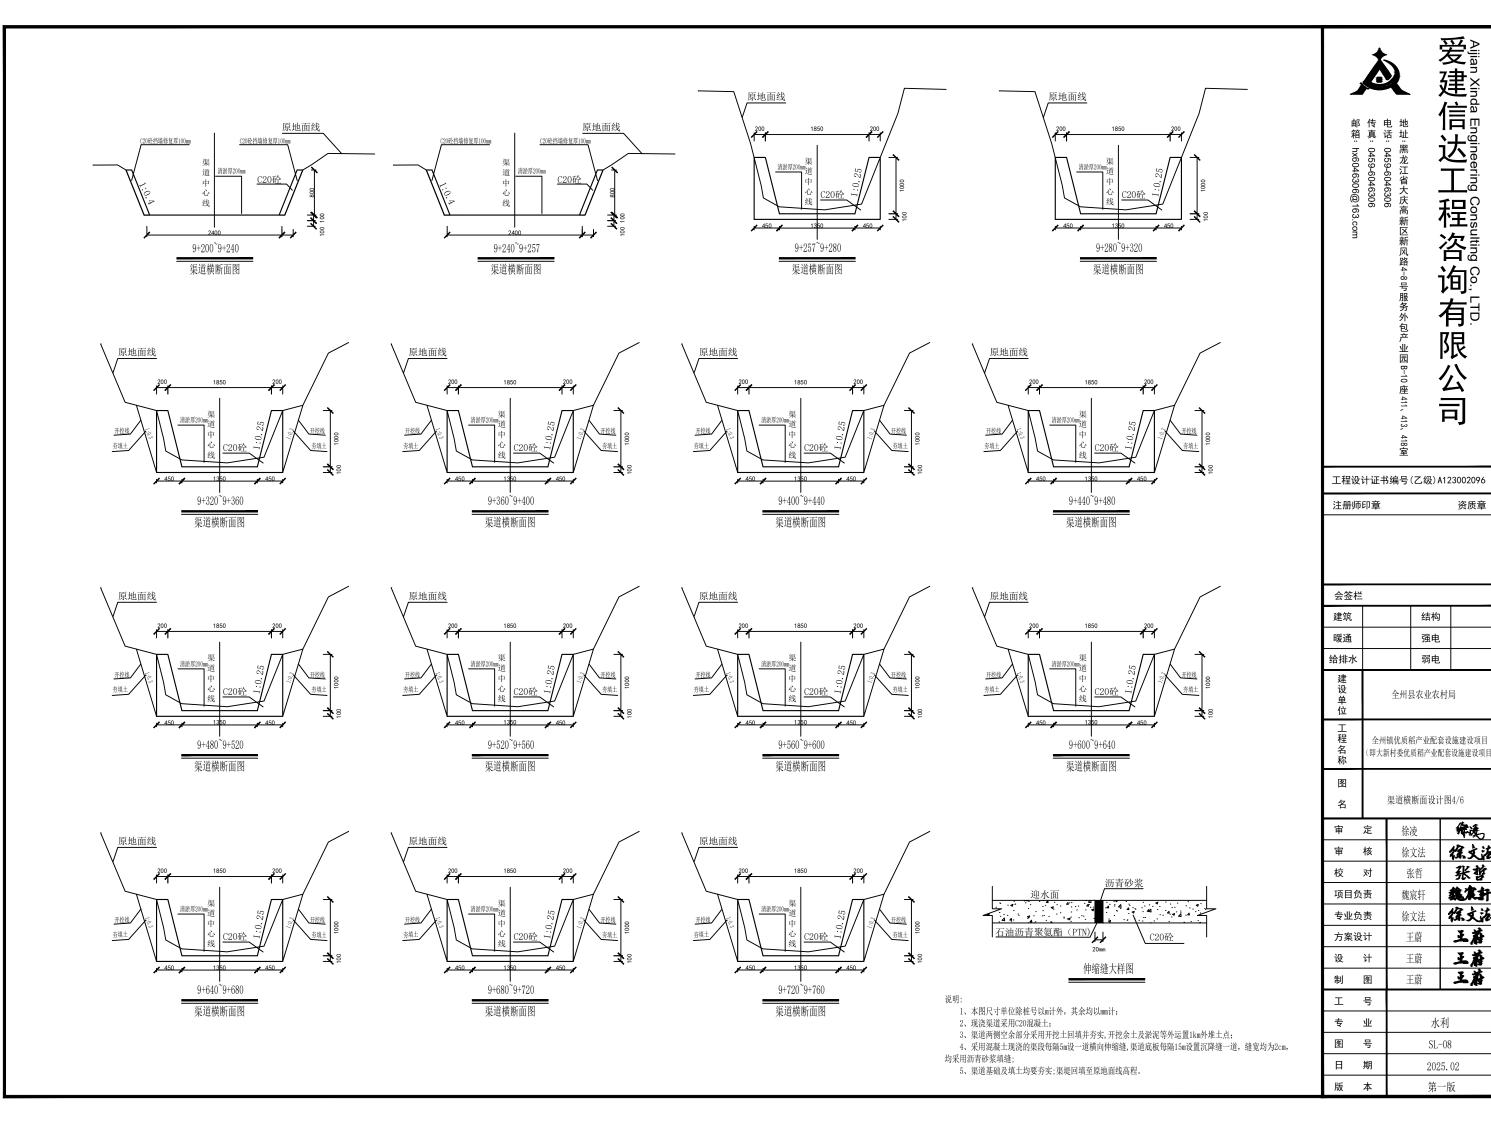

程咨询有限 Consulting Co., LTD.

公司

资质章

编

徐文法

张哲

裁案折


徐文洁

王於

王蔚

在主

水利

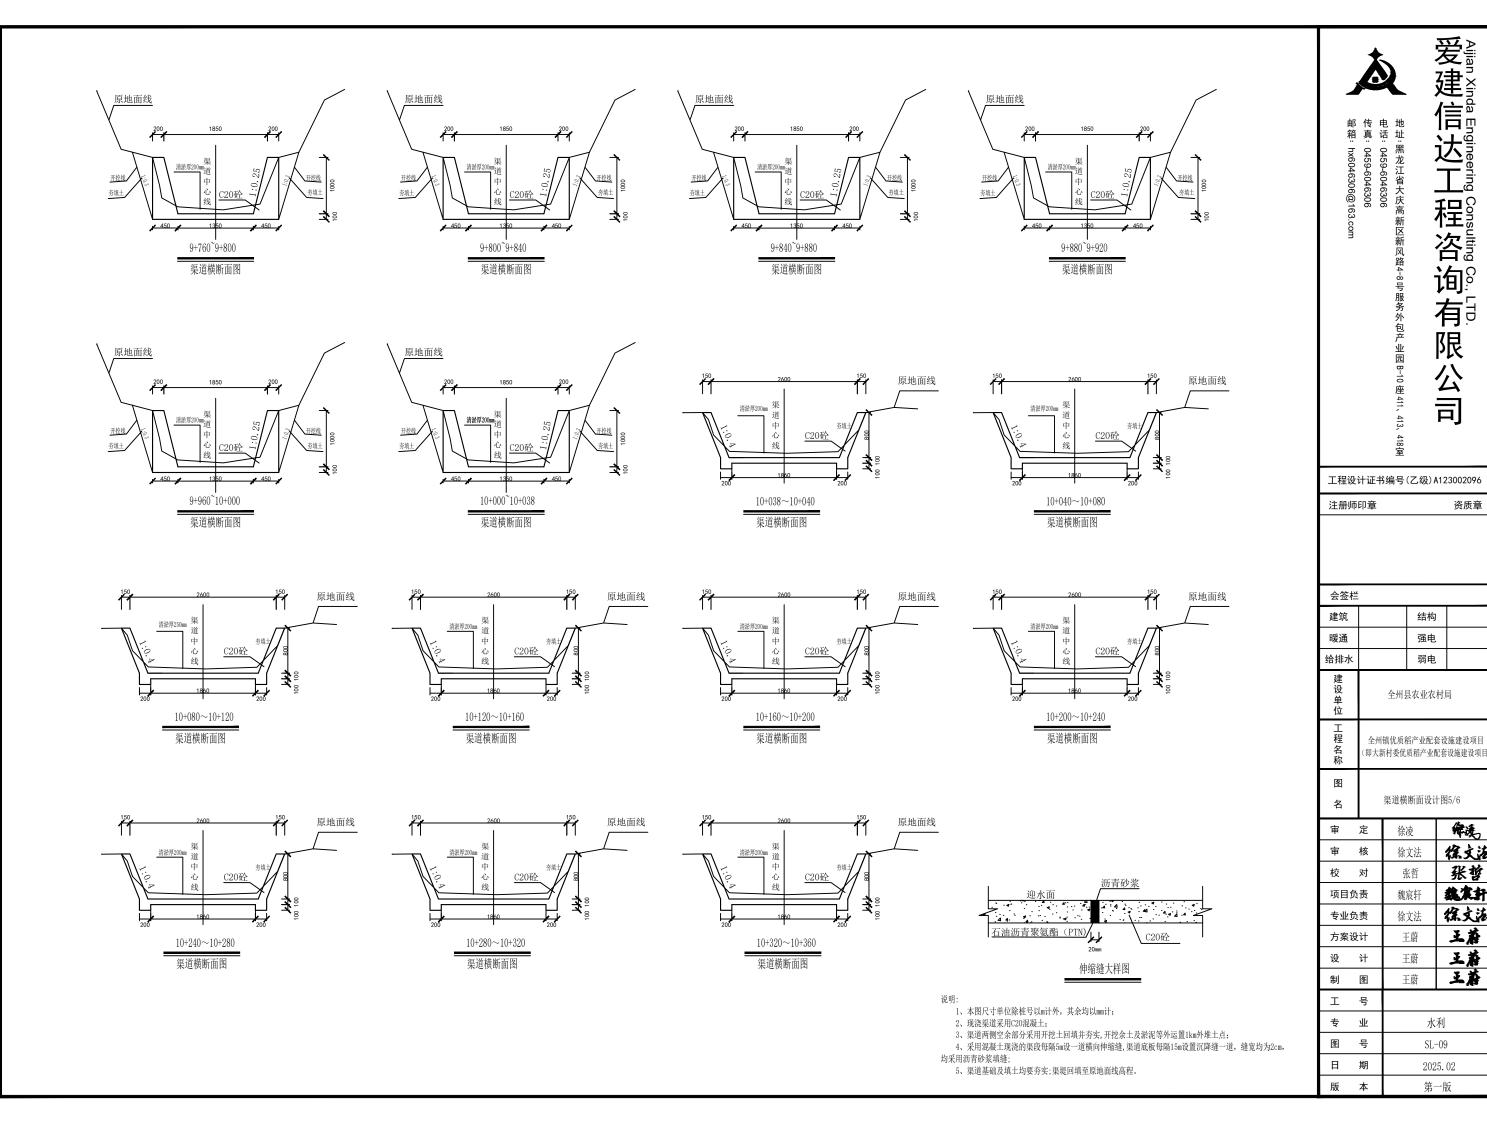

爱建信达工

程咨询有限 Consulting Co., LTD.

资质章

鄉

徐文法

张哲

裁案折

徐文洁

王於

王蔚

在主

水利

SL-09


2025.02

第一版

结构

强电

弱电

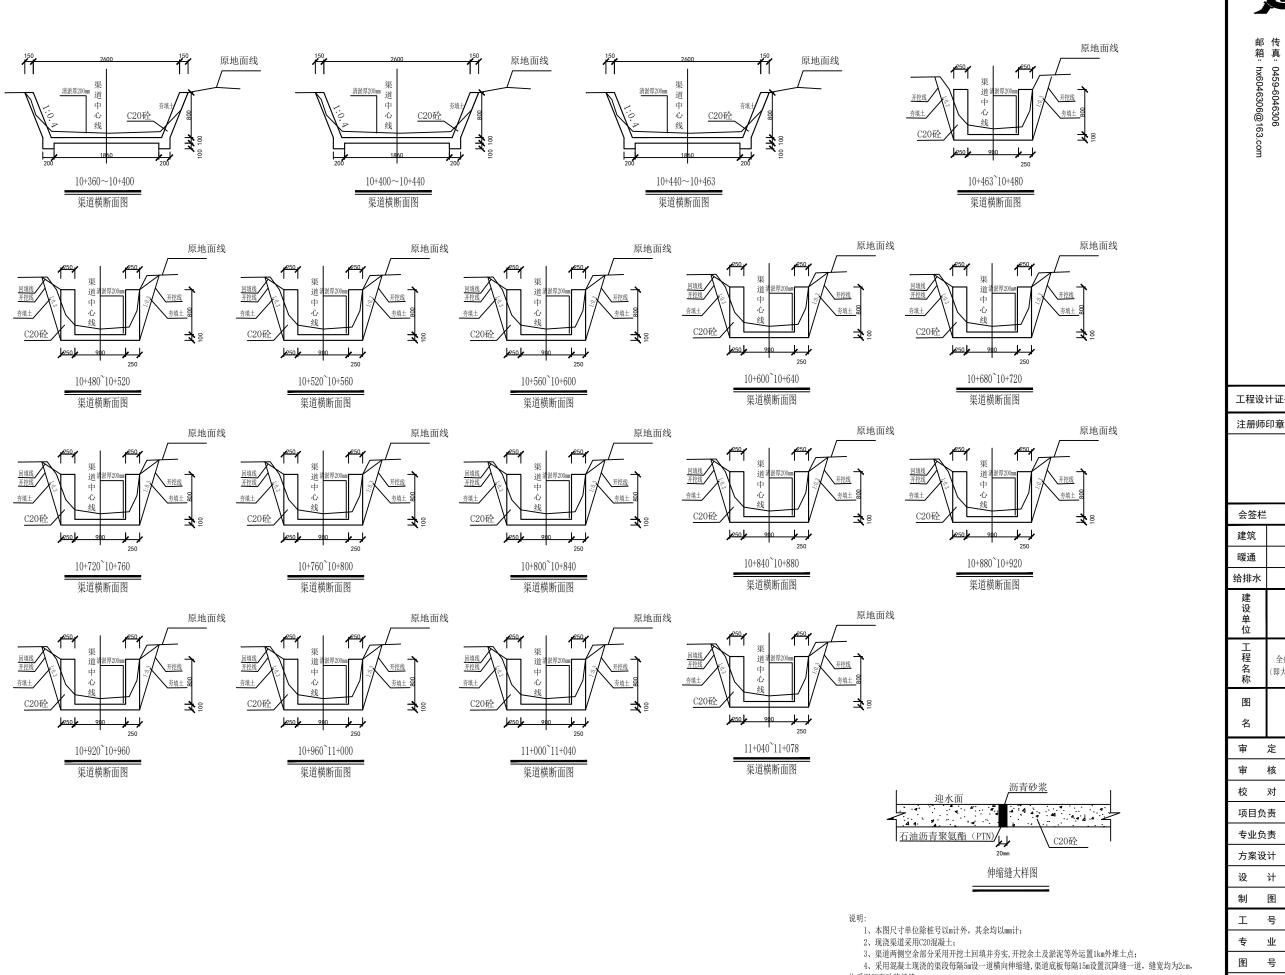

均采用沥青砂浆填缝

5、渠道基础及填土均要夯实;渠堤回填至原地面线高程。

: 0459-6046306 : 0459-6046306 : 0459-6046306

程咨询有限 Consulting Co., LTD.

公司

资质章

工程设计证书编号(乙级)A123002096

会签栏 结构 建筑 暖通 强电 给排水 弱电 全州县农业农村局

> (即大新村委优质稻产业配套设施建设项目 渠道横断面设计图6/6

全州镇优质稻产业配套设施建设项目


统 徐凌 徐文法 核 徐文法 张哲 校 对 张哲 魏宋轩 项目负责 魏宸轩 徐文洁 专业负责 徐文法 王於 方案设计 王蔚 王蔚 王蔚 计 在主 王蔚 冬 号 业 水利 号 SL-10


2025.02

第一版


日 期


版 本

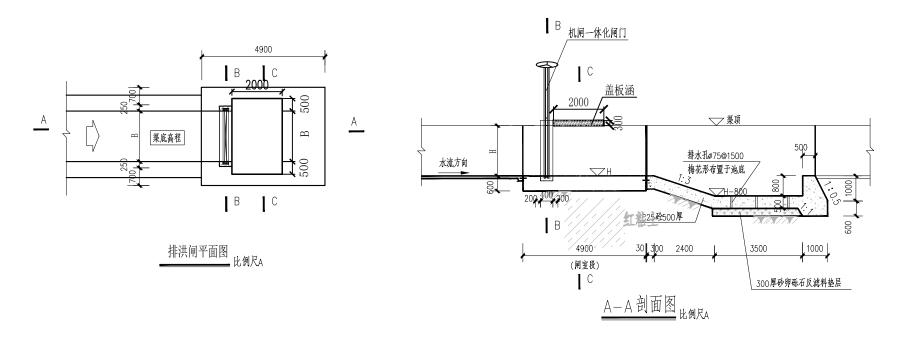

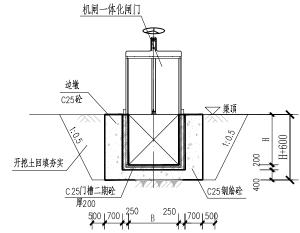

B-B剖面图 比例只

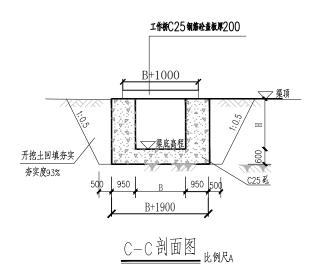

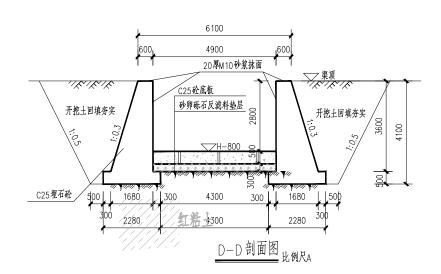

说明:

- 1、本图尺寸单位高程为m,其余为mm。
- 2、基础开挖至粘土层,承载力>200kPa。
- 3、本图排洪闸设计适用于排洪闸的改造;如订货后厂家提供的安装尺寸与本图不符,应按订货厂 家的实际尺寸调整闸槽及预留孔。
- 4、闸门高度高于1.5m,需在工作桥上设台阶,台阶尺寸为0.15mx0.3m,台阶采用C25砼。
- 5、混凝土标号为C25,混凝土保护层40mm.
- 6. 钢筋类型: d≤10mm, 采用HPB30, d>10mm, 采用HRB400.
- 7. 受力钢筋采用双面焊接,焊接长度≥5d,接头处于受力较小的位置,焊接接头错开布置,同一 截面钢筋接头数不应超过钢筋总接头数的1/2,焊接时严格按有关施工详图规范要求保证焊接质量。
- 8. 钢筋至止水铜片前10cm处剪断,止水部位钢筋需设加强筋。
- 9. 施工详图详图过程中严格按照《水工混凝土施工详图详图详图规范》(SL677-2014)执行。

节制闸工程特性表								
15 (44) (4 (25))								
\rightarrow \Box	rr + »= >×	rr + %=) ¥ l → 口	H (D)	(TT)	4 11.			
序号	号 所在渠道 所在渠道桩号 宽(B) 高(H) 备注							
1	龙水渠道	10+488	2.5	0.8	整体式平面拱形铸铁闸门PGZ2.5x0.8			
2	龙水渠道	10+954	2.5	0.8	整体式平面拱形铸铁闸门PGZ2.5x0.8			
	•							

有 限

工程设	计证书	编号	(乙级)	112	3002096				
注册师	印章				资质章				
会签栏				_					
建筑	结构								
暖通			强电						
给排水	弱印								
建设单位	全州县农业农村局								
工程名称					施建设项目设施建设项目				
图 名		排洪	闸结构设	tit	图				
审	定	徐	凌		维选				
审	核	徐	文法	1	徐文汯				
校	对	3	长哲		张哲				
项目负	责	魏	宸轩	A S	能发抖				
专业负	责	徐	文法	1	焦文法				
				_					

方案设计

冬

号 专业

图 号

日 期

版 本

设

制

I

王蔚

王蔚

王蔚

水利


SL-11


2025.02

第一版

王於

王於

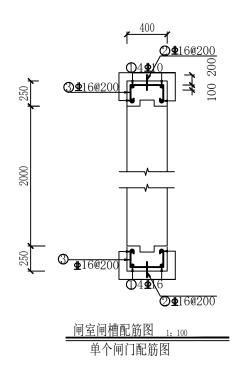

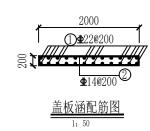

钢筋表

构件名称	编号	型式 (mm)		直径 (mm)	间距 (mm)	单根长 (mm)	根数	总长度 (m)	钢筋米重 (kg/m)	总重量 (kg)	备注
闸室闸	0	1960		16		1960	8	15.68	1.58	24. 77	
槽配筋	2	300		16	200	300	20	6	1.58	9.48	
图	3	170 320 170 100 100		10	200	860	20	17.2	0.617	10.61	
盖板涵	①	100 5920	100	22	200	6120	20	61.20	2.98	182. 37	
配筋图	2	100 1920	100	14	200	2120	30	31.8	1.21	38. 48	

钢筋总重为265.71kg, 计入5%的损耗后为279kg.

说明:

- 1、本图尺寸单位高程为m,其余为mm。
- 2、基础开挖至粘土层,承载力>200kPa。
- 3、本图节制闸设计适用于节制闸的改造;如订货后厂家提供的安装尺寸与本图不符,应按订货厂家的实际尺寸调整闸槽及预留孔。
- 4、闸门高度高于1.5m,需在工作桥上设台阶,台阶尺寸为0.15mx0.3m,台阶采用C25砼。
- 5、混凝土标号为C25,混凝土保护层40mm.
- 6. 钢筋类型: d≤10mm, 采用HPB30, d>10mm, 采用HRB400.
- 7. 受力钢筋采用双面焊接,焊接长度≥5d,接头处于受力较小的位置,焊接接头错开布置,同一截面钢筋接头数不应超过钢筋总接头数的1/2,焊接时严格按有关施工详图规范要求保证焊接质量。
- 8. 钢筋至止水铜片前10cm处剪断,止水部位钢筋需设加强筋。
- 9. 施工详图详图过程中严格按照《水工混凝土施工详图详图详图 规范》(SL677-2014)执行。



地址:黑龙江省大庆高新区新风路4-8号服务外包产业园B-10 电话: 0459-6046306

工程设计证书编号(乙级)A123002096

工任权	1120	002070				
注册师印章					资质章	
会签栏						
建筑			结构			
暖通			强电			
给排水			弱电			
建设单位		全州县农业农村户				
工程名称			稻产业配: 质稻产业i			
图名		排洪	闸结构设	计图	1	
审	定	徐	凌		艥	
审	核	徐	文法	4	系文	
校	对	引	长哲		张哲	
项目负	责	魏	宸轩	袁	iti	
专业负	责	徐	文法	4.	汶	
方案设	计	7	型型		王葵	

王蔚

王蔚

水利

SL-12

2025.02

第一版

五於

设

制图


エ

专业


图 号

日 期


版 本

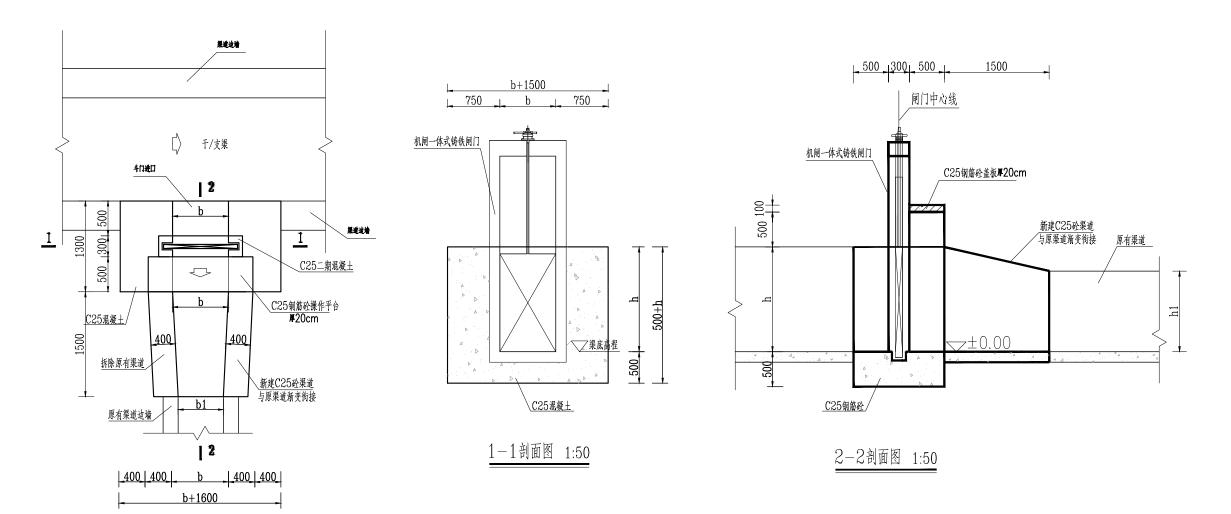



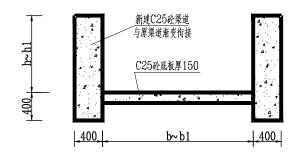


渐变段渠道段面图 1:50

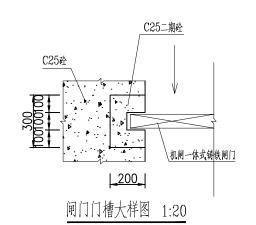

说明:

- 1、本图尺寸除特别注明外,单位均为mm;
- 2、渠道防渗混凝土强度等级为C25,抗渗等级为W6。
- 3、支斗门机闸地基基础承载力应≥ 120KPa。

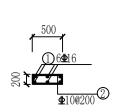


盖板涵配筋图


邮箱: hx6046306@163.com	传真: 0459-6046306 电话: 0459-6046306	多致作或二种咨询不序么言	Ajjan Xinda Engineering Consulting Co., LTD. Ajjan Xinda Engineering Consulting Co., LTD.			
T 10 VI		/ 7 /四) 14 / 6	2000001			
	计证书编号	(乙級) A12				
注册师	印章		资质章			
会签栏						
建筑		结构				
暖通		强电				
给排水		弱电				
建 设 单 位	全州县	县农业农村周	1			
工程名	全州镇优质稻产业配套设施建设项目 (即大新村委优质稻产业配套设施建设项目)					

注册师	印章			资质章					
会签栏									
建筑			结构						
暖通			强电						
给排水			弱电						
建设单位		全州县	·农业农	村局					
工程名称	全州镇优质稻产业配套设施建设项目 (即大新村委优质稻产业配套设施建设项目)								
图名		闸门	设计图						
审	定	徐	夌	像选					
审	核	徐	文法	徐文汯					
校	对	引	长哲	张哲					
项目负	责	魏	宸轩	裁案計					
专业负	责	徐	文法	猴交流					
方案设	计	Е	蒙	王於					
设	计	3	蔚	王蒼					
制	图	3	蒙	五谷					
エ	号								
专	业	业 水利							
图	号		SL-	-13					
日	期		202	5. 02					

版 本

第一版

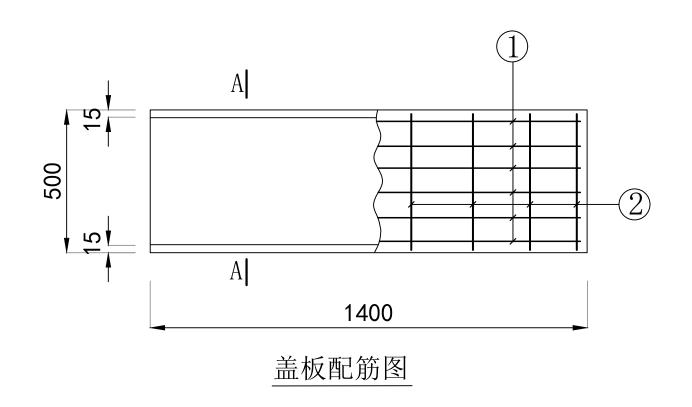

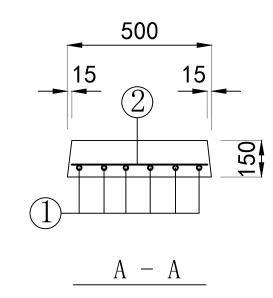

1.4m人行盖板盖板钢筋表

钢筋号	形	状	规格	长度 (mm)	数量 (根)	总长 (m)	重量 (kg)	总重 (kg)
1	<u> </u>	350 -	ф 12	1450	6	8. 7	3. 43	4 00
2	4	50	ф6	450	8	3.6	0.8	4. 23


说明:

- 1、本图尺寸以毫米计;
- 2、渠道浇筑完成后,根据设计需要在相应位置现浇 渠道盖板;
 - 3、盖板厚0.15米, 使用C25砼浇筑;
 - 4、未述及之处按照国家等相关规范执行。


注册师印章

会签栏										
建筑		结构								
暖通		强电								
给排水		弱电								
建 设 单 位	全州县农业农村局									
工程名称		全州镇优质稻产业配套设施建设项 (即大新村委优质稻产业配套设施建设项)								
图 名	1.4m人行盖板设计图									
宙	÷	谷	决		4 4					

审	定	徐凌	糠			
审	核	徐文法	徐文汯			
校	对	张哲	张哲			
项目	负责	魏宸轩	魏发打			
专业	负责	徐文法	猴文液			
方案	设计	王蔚	五產			
设	计	王蔚	王蔚			
制	冬	王蔚	王蔚			
エ	号					
专	业	水	利			
图	号	SL-14				
日	期	202	25. 02			
版	本	第-	一版			

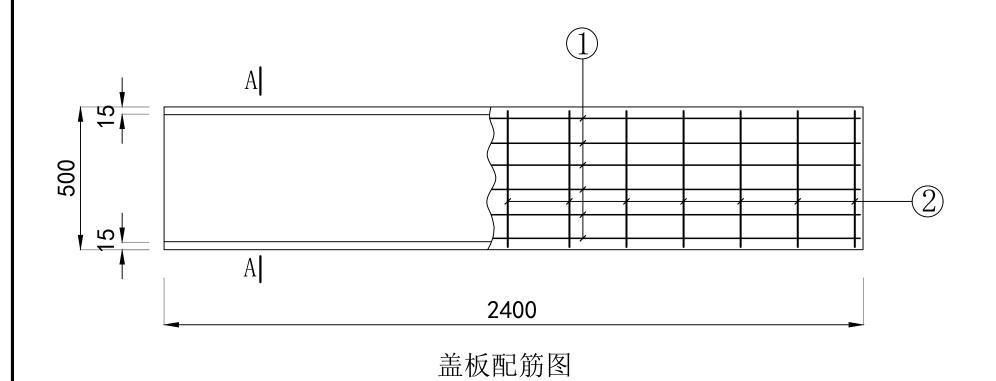

500 15 15 2 00 1 15 A - A

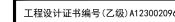

注册师印章 资质章

程咨询有限公司

会签栏							
建筑		结构					
暖通		强电					
给排水		弱电					
建设单位	全州县农业农村局						
工程名称	全州镇优质稻产业配套设施建设项 (即大新村委优质稻产业配套设施建设项						
图名	2.4m	人行盖板设	计图				


审	定	徐凌	像选
毎	核	徐文法	徐文洁
校	对	张哲	张哲
项目	负责	魏宸轩	魏宋轩
专业	负责	徐文法	猴文液
方案	设计	王蔚	五益
设	计	王蔚	五茶
制	图	王蔚	在五
I	号		
专	业	水	利
图	号	SL-	-15
日	期	202	25. 02
Щ	*	松	. 145

2.4m人行盖板盖板钢筋表

钢筋号	形	状		规格	长度 (mm)	数量 (根)	总长 (m)	重量 (kg)	总重 (kg)
1	100	2350	$\overline{100}$	Ф 16	2550	12	30.6	48. 35	50 75
2		450	-	Ф6	450	24	10.8	2.4	50. 75

说明:

- 1、本图尺寸以毫米计;
- 2、渠道浇筑完成后,根据设计需要在相应位置现浇 渠道盖板;
 - 3、盖板厚0.2米,使用C25砼浇筑;
 - 4、未述及之处按照国家等相关规范执行。

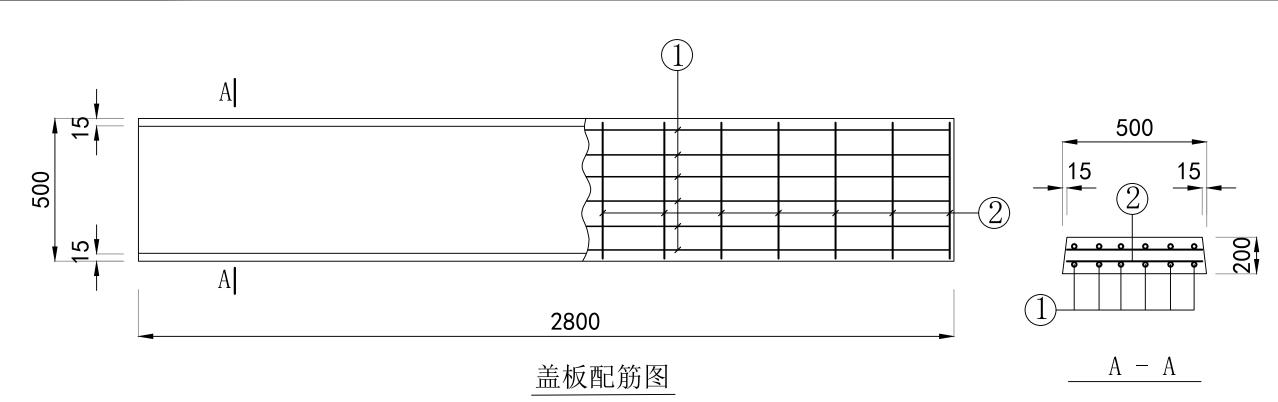

2.8m人行盖板盖板钢筋表

钢筋号	形	状		规格	长度 (mm)	数量 (根)	总长 (m)	重量 (kg)	总重 (kg)
1	2'	750	$\frac{1}{100}$	ф 18	2950	12	35. 4	70. 76	
2	4	50		ф6	450	28	12.6	2.8	73. 56

说明:

- 1、本图尺寸以毫米计;
- 2、渠道浇筑完成后,根据设计需要在相应位置现浇 渠道盖板;
 - 3、盖板厚0.2米,使用C25砼浇筑;
 - 4、未述及之处按照国家等相关规范执行。



|程咨询有限公司

资质章


注册师印章

结构 强电

全州县农业农村局 全州镇优质稻产业配套设施建设项目 (即大新村委优质稻产业配套设施建设项目

2.8m人行盖板设计图

审	定	徐凌	缭				
审	核	徐文法	徐文洁				
校	对	张哲	张哲				
项目	负责	魏宸轩	魏发轩				
专业	负责	徐文法	猴文法				
方案	设计	王蔚	五益				
设	计	王蔚	王蔚				
制	图	王蔚	益王				
エ	号						
专	业	水	利				
图	号	SL-16					
日	期	2025. 02					
版	本	第-	一版				

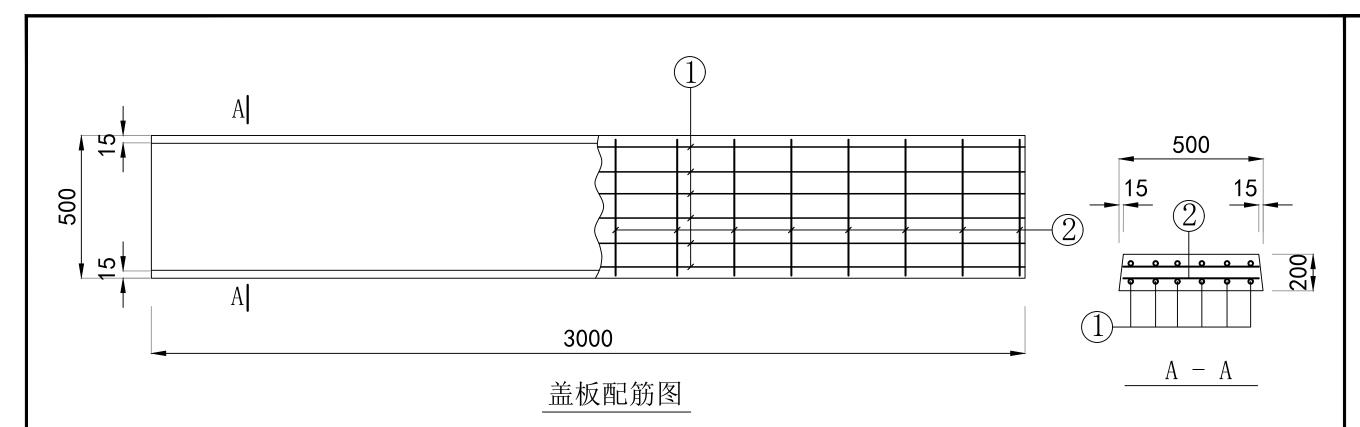

3.0m人行盖板盖板钢筋表

钢筋号		形	状		规格	长度 (mm)	数量 (根)	总长 (m)	重量 (kg)	总重 (kg)
1	100	29.	50	$\frac{100}{100}$	Ф 18	3050	12	36.6	73. 2	70.0
2		45	0		Ф6	450	30	13.5	3	76.2

说明:

- 1、本图尺寸以毫米计;
- 2、渠道浇筑完成后,根据设计需要在相应位置现浇 渠道盖板;
 - 3、盖板厚0.2米,使用C25砼浇筑;
 - 4、未述及之处按照国家等相关规范执行。



注册师印章

程咨询有限公司


结构 强电 全州县农业农村局

全州镇优质稻产业配套设施建设项目 (即大新村委优质稻产业配套设施建设项目

3.0m人行盖板设计图

审 定	徐凌	维选
审 核	徐文法	徐文汯
校 对	张哲	张哲
项目负责	魏宸轩	裁案計
专业负责	徐文法	猴文液
方案设计	王蔚	王蒼
设计	王蔚	王蔚
制图	王蔚	五茶
工 号		
专业	水	利
图号	SL-	-17

2025.02 第一版

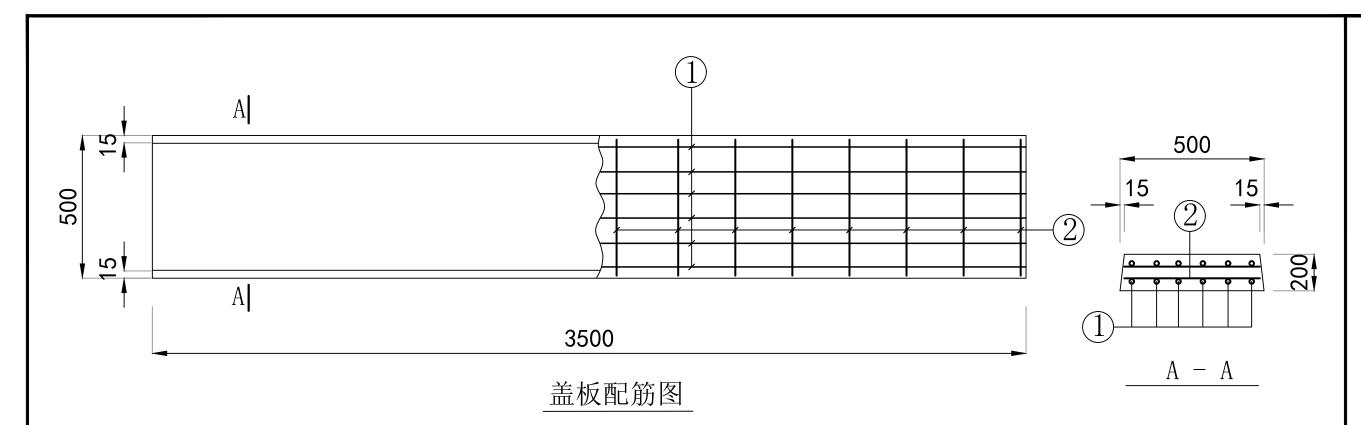

3.5m人行盖板盖板钢筋表

钢筋号	形	状		规格	长度 (mm)	数量 (根)	总长 (m)	重量 (kg)	总重 (kg)
1	100	3450	$\overline{100}$	Ф 18	3650	12	43.8	87.6	00 6
2		450		Ф6	450	30	13.5	3	90.6

说明:

- 1、本图尺寸以毫米计;
- 2、渠道浇筑完成后,根据设计需要在相应位置现浇 渠道盖板;
 - 3、盖板厚0.2米,使用C25砼浇筑;
 - 4、未述及之处按照国家等相关规范执行。



程咨询有限公司

注册师印章

	会签栏			
	建筑		结构	
	暖通		强电	
	给排水		弱电	
	建设单位	全州县农业农村局		III
	工程名	全州镇优质稻产业配套设施建设项目 (即大新村委优质稻产业配套设施建设项目		

审 定	徐凌	华选
审 核	徐文法	徐文汯
校 对	张哲	张哲
项目负责	魏宸轩	我发行
专业负责	徐文法	猴文液
方案设计	王蔚	五益
设 计	王蔚	五谷
制图	王蔚	在
工 号		
专业	水利	

SL-18 2025.02 第一版

3.5m人行盖板设计图