


- 1、本图尺寸单位高程以m计, 桩号单位以km+m计, 其余以mm计。
- 2、本工程维修水源地管理道路总长2319m、道路宽度3.0~5.0m、面层采用AC-20/5cm+AC-16/4cm厚沥青。
- 3、0+000~0+980段,对原有排水沟进行清淤总长980m,其中0+950~0+980段拆除重建原有排水沟左侧边墙总长30m,采用C25砼现浇。 1+030~1+447段,新建排水沟总长417m,过水断面尺寸0.6×0.6m;1+447~2+205段,新建排水沟总长758m,过水断面尺寸0.4×0.4m;排水沟采用C25砼现浇,每10m需设一沉降缝,采用沥青杉木板分缝,缝宽20mm。
- 4、1+040~1+110、1+120~1+140段,新建C25砼挡墙总长90m,挡墙背需设置φ50排水管,排水管间距1.5m,末端采用尼龙绳包扎0.4×0.4m² 土工布; 挡墙采用C25砼现浇,每10m需设一沉降缝,采用沥青杉木板分缝,缝宽20mm,挡墙基础承载力fk≥100kpa
- 5、对水源地围栏破损处进行修复总长42m。
- 6、新建沉砂池及过路涵管4座。
- 7、在不同方位的人群易见处设立水源保护范围宣传牌,本次共设置宣传牌5面 ;
- 8、新建水源地视频监控系统一套,详见视频监控平面设计图。
- 9、 经现场踏勘及查阅相关资料, 本工程弃土场设在湘漓镇东桂村, 弃土场距水源地施工区7.0km
- 10、其他未详事项均按有关规范执行。


核定	经林	%÷□	   业实且五甲帧水房水海州保垃埋升办选工程  -				阶段		
审查	易差和	六女县	兴安县五里峡水库水源地保护提升改造工程						
校核	郭庆阳								
设计	五利洋	-	工程总平面图布置图						
制图	多利净								
项目负责人		比例	1:10000	日期	202	4. 09			
设计证	号: A145005162(临)	图号	子 五里峡/初设-水工-03						



- 1、图中尺寸单位:除注明外,高程以m计,桩号以km+m计,其余均以mm计。
- 2、维修水源地管理道路总长2319m,道路宽度3.0~5.0m,面层采用AC-20/5cm+AC-16/4cm厚沥青。
- 3、未述及之处按有关规范执行。


核定	侵林	ツナロ	工用帧小牛小海山	D 14181	1 水坐丁坦	初设	阶段					
重查	易是引	六女长	五里峡水库水源地位	水工	部分							
校核	郭庆阳											
设计	一番 洋	维修	<b>》水源地管理</b>	道路	平面图	(1/6)	)					
制图												
<b>延月</b>		比例	1:1000	日期	202	4. 09						
设计证	号: A145005162(临)	图号	五里峡/初设-7	k工-04								

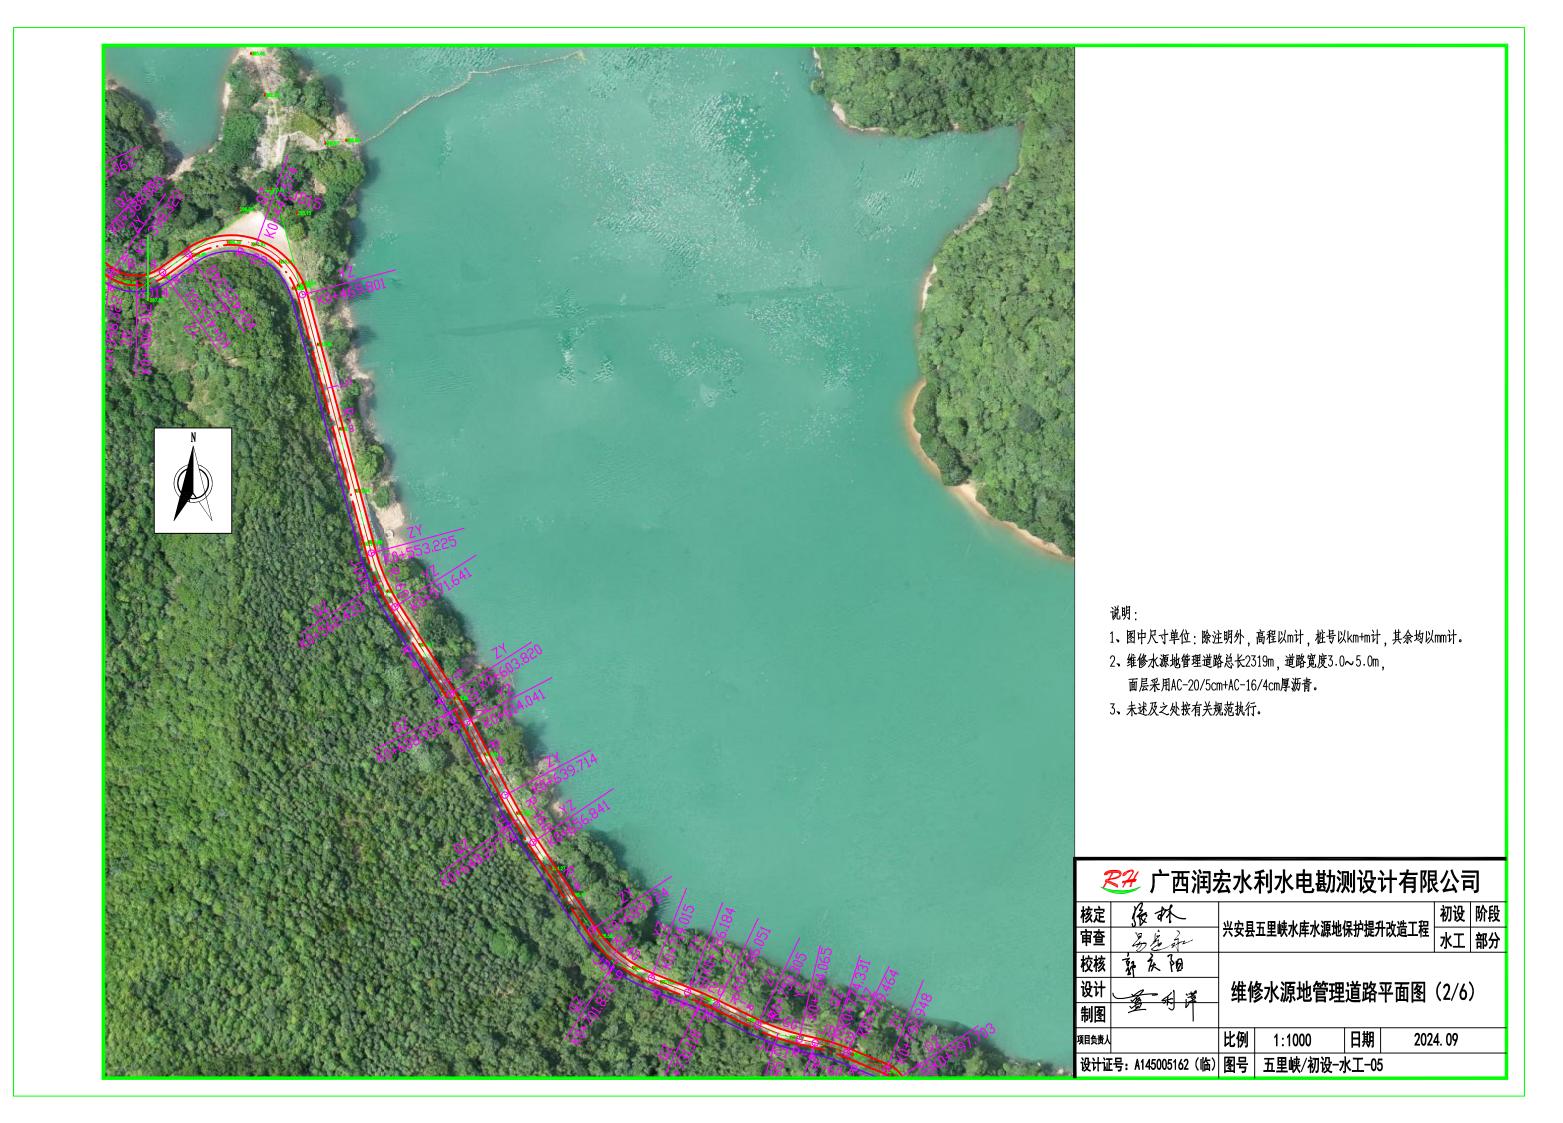

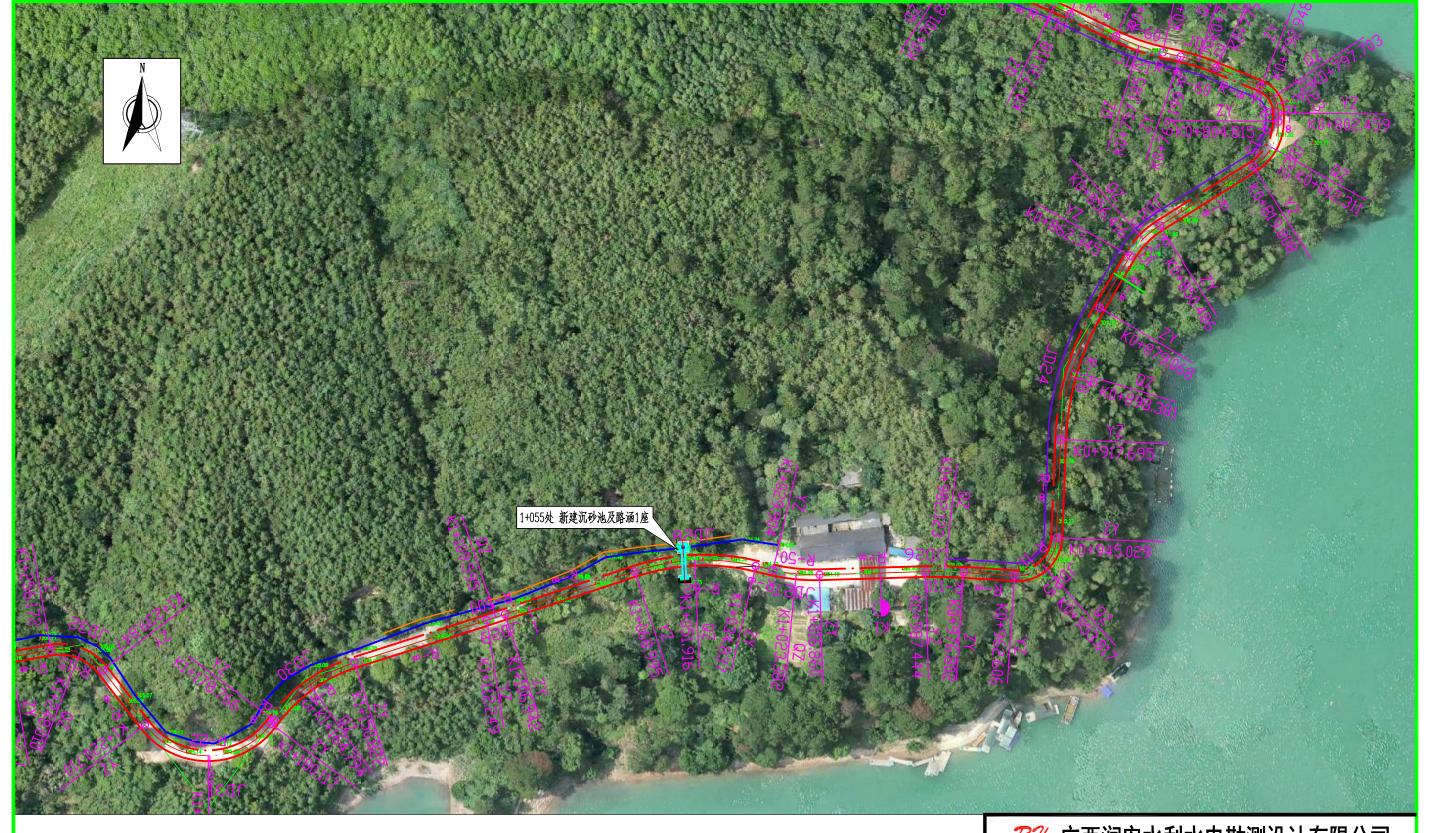

- 1、图中尺寸单位:除注明外,高程以m计,桩号以km+m计,其余均以mm计。
- 2、维修水源地管理道路总长2319m, 道路宽度3.0~5.0m, 面层采用AC-20/5cm+AC-16/4cm厚沥青。
- 3、未述及之处按有关规范执行。

核定	侵林	<b>W+</b> 1	<b>工用峰小庄小海州</b> /	D 17418 4	ルボナロ	初设	阶段		
审查	为是身	六女县	五里峡水库水源地位	水工	部分				
校核	郭庆阳								
设计	五利洋	维修	维修水源地管理道路平面图(3/6)						
制图									
阿目负责人		比例	1:1000	日期	202	4. 09			
设计证	号: A145005162(临)	图号	五里峡/初设-7	k工-06	)	·			

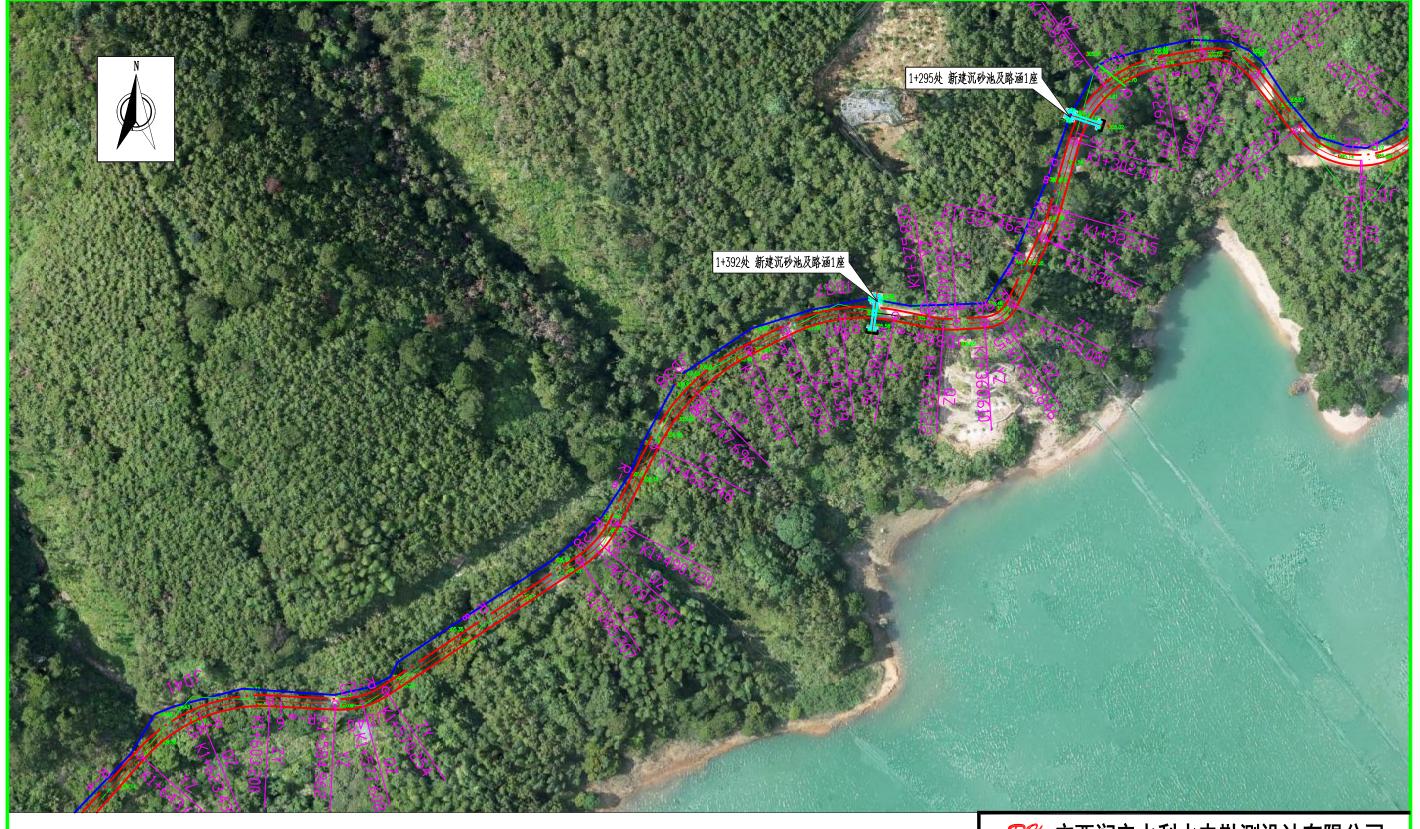


- 1、图中尺寸单位:除注明外,高程以m计,桩号以km+m计,其余均以mm计。
- 2、维修水源地管理道路总长2319m, 道路宽度3.0~5.0m, 面层采用AC-20/5cm+AC-16/4cm厚沥青。
- 3、未述及之处按有关规范执行。

# 1	核定	侵林	小子口	工用帧小牛小海山	D 14181	1 水坐丁坦	初设	阶段					
#修水源地管理道路平面图 (4/6) 制图	重查	易是引	六女县	工主吠小厍小까心1	水工	部分							
制图	校核	郭庆阳											
制 <u>图</u> 1:1000 日期 2024. 09	设计	金利莲	维修	维修水源地管理道路平面图(4/6)									
	制图	2 5 1											
设计证号: A145005162(临)图号   五里峡/初设-水工-07	<b>延月</b>		比例	1:1000	日期	202	4. 09						
	设计证	号: A145005162(临)	图号	五里峡/初设-7	k工-07	7							



- 1、图中尺寸单位:除注明外,高程以m计,桩号以km+m计,其余均以mm计。
- 2、维修水源地管理道路总长2319m, 道路宽度3.0~5.0m, 面层采用AC-20/5cm+AC-16/4cm厚沥青。
- 3、未述及之处按有关规范执行。

核定	侵林	ツナロ	工用帧小牛小海山	D 14181	1 水坐丁坦	初设	阶段
审查	为是外	六女长	五里峡水库水源地位	水工	部分		
校核	郭庆阳						
设计	五利洋	维修	<b>》水源地管理</b>	道路	平面图	(5/6)	)
制图							
目负责人		比例	1:1000	日期	202	4. 09	
设计证	号: A145005162(临)	图号	五里峡/初设-7	k工-08	}		

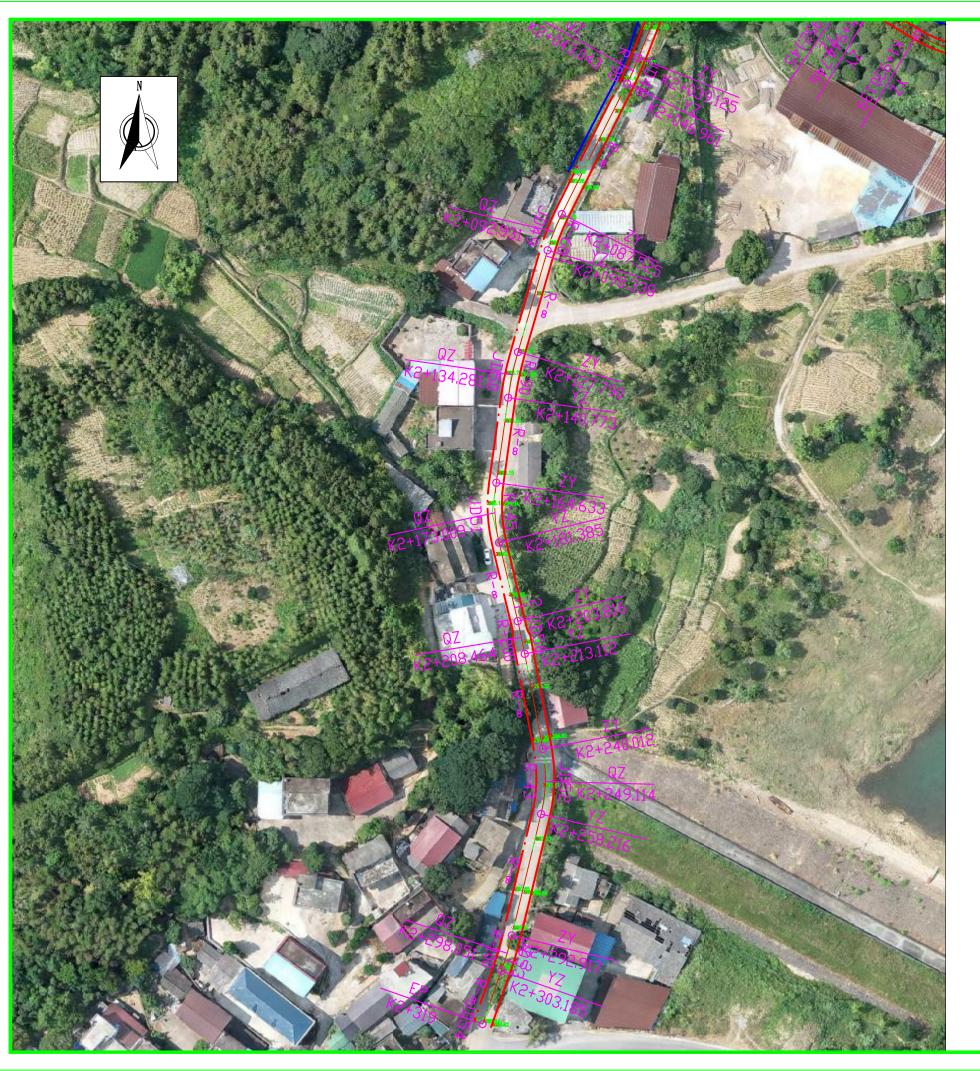

- 1、图中尺寸单位:除注明外,高程以m计,桩号以km+m计,其余均以mm计。
- 2、维修水源地管理道路总长2319m, 道路宽度3.0~5.0m, 面层采用AC-20/5cm+AC-16/4cm厚沥青。
- 3、未述及之处按有关规范执行。

核定	侵林	W# B	<b>工用棒</b> 小床小海地。	(D 1418 4	114474	初设	阶段	
审查	E Fr	<b>六女</b> 县	五里峡水库水源地	水工	部分			
校核	郭庆阳							
设计	董利洋	维侧	维修水源地管理道路平面图(6/6)					
制图	多利序							
项目负责人		比例	1:1000	日期	202	4. 09		
设计证	号: A145005162(临)	图号	五里峡/初设-7	k工-09	)			


### 曲线元素表

交点	交点坐	실 标	<b>六上松巳</b>	# 4.4		曲线	要素值	直(米)		
号	X(N)	Y(E)	交点桩号	转角值	半 径	缓和曲线 长 度	切线长度	曲线长度	外 距	校正值
JD0	2831401.973	475350.763	K0+000							
JD1	2831400.160	475355.845	K0+005.396	18°22°44.6°(Z)	30		4.853	9.623	0.390	0.083
JD2	2831399.445	475388.513	K0+037.988	58°02°18.8°(Y)	34		18.861	34.441	4.881	3.282
JD3	2831373.477	475403.937	K0+064.910	24°09 •09.7 •(Y)	20		4.279	8.431	0.453	0.127
JD4	2831343.916	475407.334	K0+094.539	68°59 • 35.3 • (Z)	26		17.867	31.308	5.547	4.426
JD5	2831329.472	475463.380	K0+147.989	74°46 <i>°</i> 38.8 <b>°</b> (Y)	11		8.407	14.356	2.845	2.457
JD6	2831317.000	475463.547	K0+158.006	17°14′49.2°(Y)	15		2.275	4.515	0.172	0.034
JD7	2831291.929	475456.133	K0+184.115	61°24°28.3°(Z)	16		9.502	17.148	2.609	1.855
JD8	2831273.577	475474.442	K0+208.184	51°34°20.9°(Y)	15		7.247	13.502	1.659	0.992
JD9	2831254.764	475472.252	K0+226.131	12°37′35.5 <b>*</b> (Y)	70		7.744	15.426	0.427	0.063
JD10	2831205.028	475454.867	K0+278.756	140°54 •56.2 •(Z)	14		39.442	34.432	27.853	44.453
JD11	2831238.852	475509.742	K0+298.766	5°34′44.4°(Y)	80		3.898	7.790	0.095	0.006
JD12	2831261.976	475557.007	K0+351.377	91°58′52 <b>′</b> (Y)	24		24.845	38.529	10.543	11.160
JD13	2831218.086	475576.629	K0+388,295	31°16 • 36.9 • (Z)	30		8.398	16.377	1.153	0.419
JD14	2831206.545	475593.337	K0+408.181	70°18 •20.3 •(Z)	14		9.859	17.179	3.123	2.538
JD15	2831237.455	475636.398	K0+458.649	110°44′13.1°(Y)	23		33,301	44.453	17.472	22.150
JD16	2831115.706	475668.871	K0+562.506	17*35*09.4*(Z)	60		9.281	18.416	0.714	0.146
JD17	2831076.434	475693.909	K0+608.933	4°52′48.7°(Y)	120		5.114	10.221	0.109	0.006
JD18	2831041.568	475712.168	K0+648.285	6°07°58.7°(Z)	160		8.571	17.127	0.229	0.016
JD19	2830996.690	475742.181	K0+702.257	34°47°36.2°(Z)	40		12.533	24.290	1.917	0.775
JD20	2830985.860	475769.769	K0+731.120	4°20′55.6°(Y)	130		4.936	9.867	0.094	0.005
JD21	2830974.508	475793.270	K0+757.215	13°08′22.9°(Z)	60		6.910	13.760	0.397	0.061
JD22	2830970.746	475810.043	K0+774.344	9°48′09.8 <b>°</b> (Y)	60		5.145	10.265	0.220	0.025
JD23	2830961.568	475832.259	K0+798.356	68°07°01.5°(Y)	8		5.408	9.511	1.656	1.305
7D55	2830945.615	475832.102	K0+813.005	57°16 °01.8 °(Y)	15		8.190	14.993	2.090	1.387
JD23	2830921.702	475794.086	K0+856.529	27°10′44.8′(Z)	25		6.043	11.859	0.720	0.228
JD24	2830885.154	475772.428	K0+898.786	28°22°25.1°(Z)	78		19.718	38.627	2.454	0.809
JD25	2830826.845	475770.110	K0+956.331	91°33°07°(Y)	11		11.302	17.577	4.771	5.027
JD26	2830828.904	475739.355	K0+982.127	5°32°35.2°(Z)	110		5.325	10.642	0.129	0.008
JD27	2830827.668	475698.073	K1+023.419	14°56 ′49.5 ′(Y)	50		6.559	13.044	0.428	0.074
JD28	2830834.310	475669.827	K1+052.362	31°33°59.9°(Z)	62		17.525	34.158	2.429	0.891
JD29	2830816.027	475614.652	K1+109.595	0°36 ·29.1 •(Y)	500		4.009	8.019	0.011	0.000
JD30	2830799.079	475561.629	K1+165.261	35°34°45.1°(Z)	45		14.439	27.944	2.260	0.934
JD31	2830763.128	475534.837	K1+209.163	105*43 · 07.2 <b>·</b> (Y)	22		29.046	40.593	14.437	17.500
JD32	2830808.503	475499.911	K1+248.924	62°21°22.9°(Z)	15		9.077	16.325	2.532	1.828
JD33	2830801.592	475460.486	K1+287.122	64°11′56.5*(Z)	31		19.446	34.735	5.594	4.157
JD34	2830759.740	475448.597	K1+326.473	9°57′48.7°(Y)	50		4.358	8.695	0.190	0.022
JD35	2830732.830	475435.575	K1+356.347	60°40°11.2°(Y)	9		5.267	9.530	1.428	1.003

### 曲线元素表

				·	12					
交点	交点坐	益 标	交点桩号	   转角值			要 素 值	重(米)		
号	X(N)	Y(E)	人無性。	祝用臣	半 径	缓和曲线 长 度	切线长度	曲线长度	外距	校正值
JD36	2830731.802	475418.808	K1+372.142	14°40°28.7°(Y)	29		3.734	7.427	0.239	0.041
JD37	2830737.576	475389.554	K1+401.920	38°04 °02.9 °(Z)	47		16.214	31.227	2.718	1.202
JD38	2830716.019	475347.065	K1+448.363	36°23°12.4°(Z)	60		19.719	38.104	3.157	1.335
JD39	2830670.371	475324.095	K1+498.130	29*38 *38.7 *(Y)	28		7.409	14.487	0.964	0.332
JD40	2830626.009	475257.435	K1+577.869	36°38°26.7°(Y)	23		7.616	14.709	1.228	0.523
JD41	2830628.496	475209.928	K1+624.919	51°31°43.2°(Z)	45		21.719	40.471	4.967	2.968
JD42	2830586.554	475172.862	K1+677.924	13*21 *28.7 *(Y)	70		8.197	16.320	0.478	0.074
JD43	2830560.367	475135.703	K1+723.309	12°04 °54.3°(Z)	80		8.466	16.869	0.447	0.063
JD44	2830537.907	475114.945	K1+753.830	8°33°38.9°(Y)	130		9.730	19.424	0.364	0.036
JD47	2830504.913	475073.755	K1+806.569	2°06′27.5 <b>°</b> (Y)	240		4.415	8.828	0.041	0.001
JD45	2830482.496	475043.556	K1+844.178	9°12 °14.8 °(Z)	80		6.440	12.851	0.259	0.028
JD46	2830434.608	474996.974	K1+910.957	76°52°23.7°(Y)	35		27.777	46.959	9.683	8.595
JD47	2830458.400	474957.505	K1+948.447	3°15 ′40.3 ′(Y)	130		3.701	7.399	0.053	0.002
JD51	2830488.242	474913.829	K2+001.342	102°46 °29.7 °(Z)	16		20.034	28.700	9.639	11.368
JD48	2830438.888	474894.320	K2+043.045	4°59′18.8°(Y)	90		3.920	7.836	0.085	0.005
JD49	2830394.248	474872.008	K2+092.946	10°19 · 31.5 •(Z)	60		5.421	10.813	0.244	0.029
JD50	2830354.521	474860.443	K2+134.293	8°15 '54.8 *(Z)	90		6.503	12.983	0.235	0.023
JD51	2830316.059	474855.061	K2+173.107	21°19 • 46.7 • (Z)	45		8.474	16.752	0.791	0.196
JD56	2830281.467	474863.278	K2+208.465	2°39°46.6°(Y)	200		4.649	9.295	0.054	0.002
JD52	2830241.387	474870.852	K2+249.253	24°15′21.8*(Y)	43		9.240	18.204	0.982	0.277
JD53	2830193.675	474859.348	K2+298.055	5°52′58.4°(Y)	100		5.138	10.268	0.132	0.009
JD54	2830174.036	474852.418	K2+318.872							

核定	侵林	小子口	工田峰小牛小海州	(D 14)18 1	ルルナヤ	初设	阶段		
审查	为是引	<b>六女</b> 县	五里峡水库水源地	「以厄丄性	水工	部分			
校核	郭庆阳								
设计	<b>一</b> 看		曲线元素表						
制图	多利净								
项目负责人		比例	如图	日期	202	4. 09			
设计证	号: A145005162(临)	图号	五里峡/初设-7	k工-10	)				

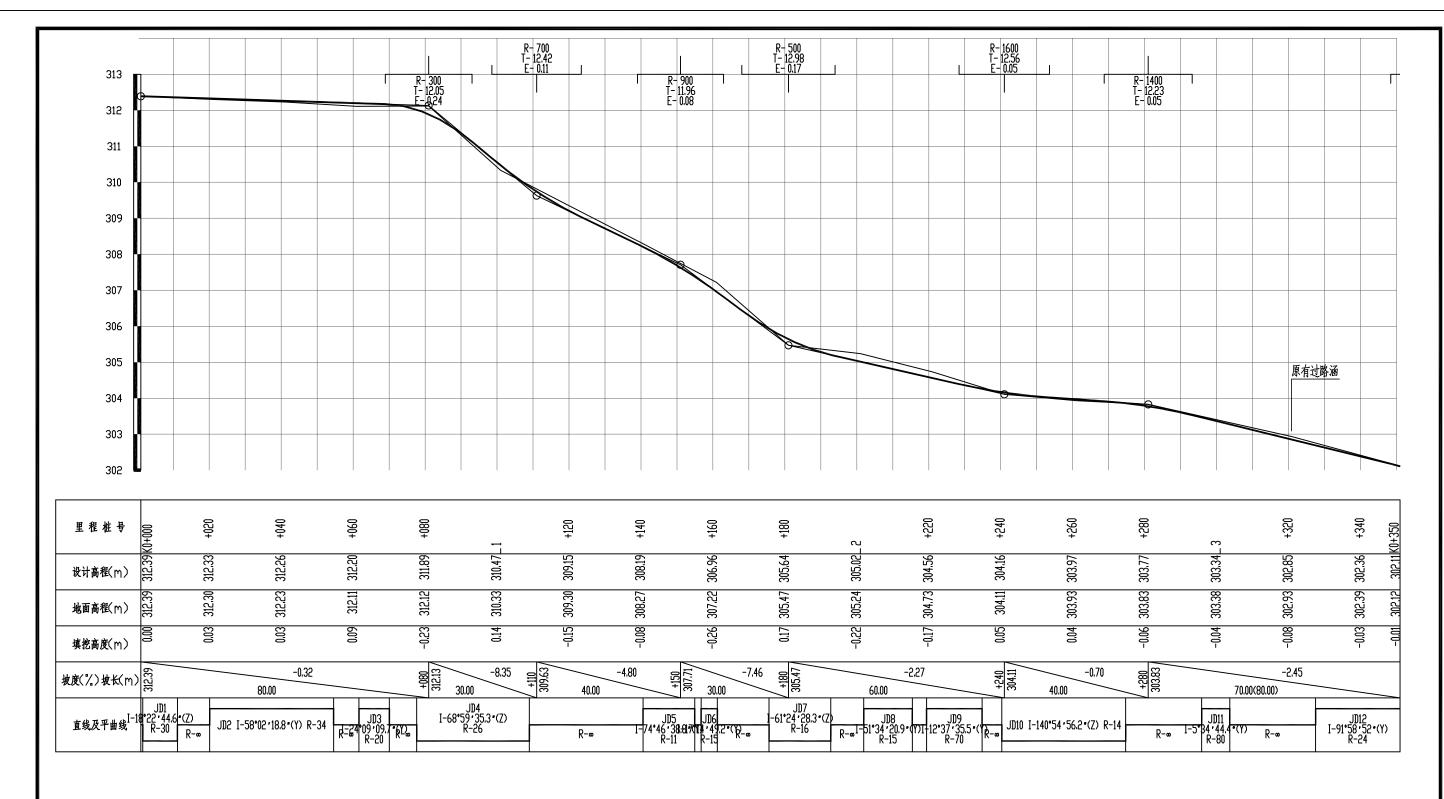


## 维修水源地管理道路纵断面图(1/7)

横向1:1000 纵向1:100

#### 说明

- 1、图中尺寸单位:除注明外,高程以m计,桩号以km+m计,其余均以mm计。
- 2、未述及之处按有关规范执行。

核定	爱林	シャロ					初设	阶段				
审查	为是外	六女县	·卫里岆小	水工	部分							
校核	新庆阳											
设计	鱼利洋	维修	水源均	也管理过	道路纠	从断面图	[ (1/	7)				
制图												
项目负责人		比例	如	图	日期	202	4. 09					
设计证	号: A145005162(临)	图号	五里屿	夹/初设-	水工-1	1						

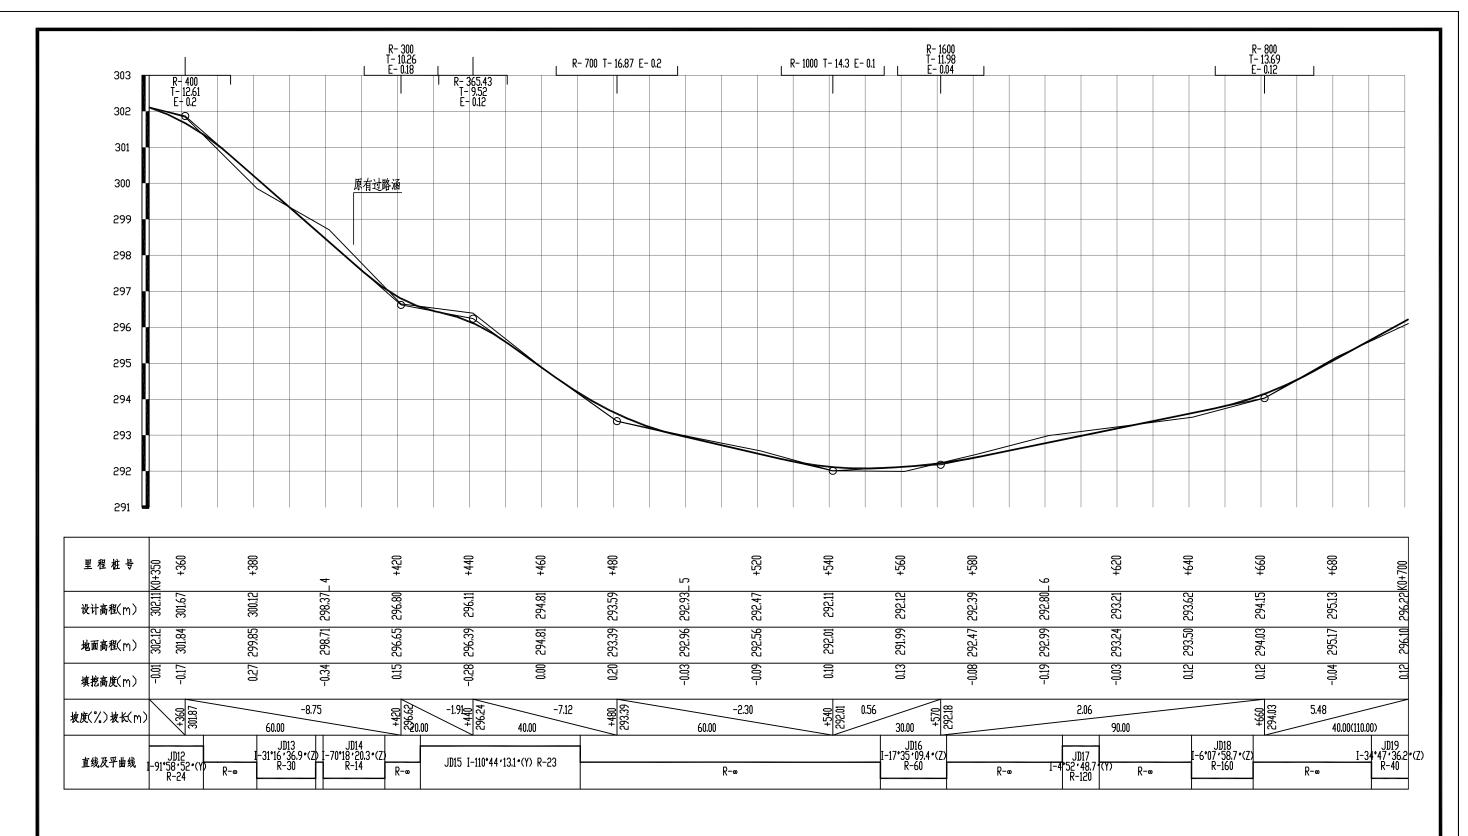


## 维修水源地管理道路纵断面图(2/7)

横向1:1000 纵向1:100

### 说明:

- 1、图中尺寸单位:除注明外、高程以m计、桩号以km+m计、其余均以mm计。
- 2、未述及之处按有关规范执行。

	_ , , , , , , , ,			_ ,,,,,,,,,,,,,,,,,,,,,,,,,,,,,,,,,,,,,					
核定	强林	シャロ	工用棒斗						
审查	易色子	六女长	<b>卫里</b> 岆/	水工	部分				
校核	郭庆阳								
设计	金利洋	维修	维修水源地管理道路纵断面图(2/7)						
制图									
人表负目页		比例	如	冬	日期	202	4. 09		
设计证	号: A145005162(临)	图号	五里	峡/初设-	水工-1	2			

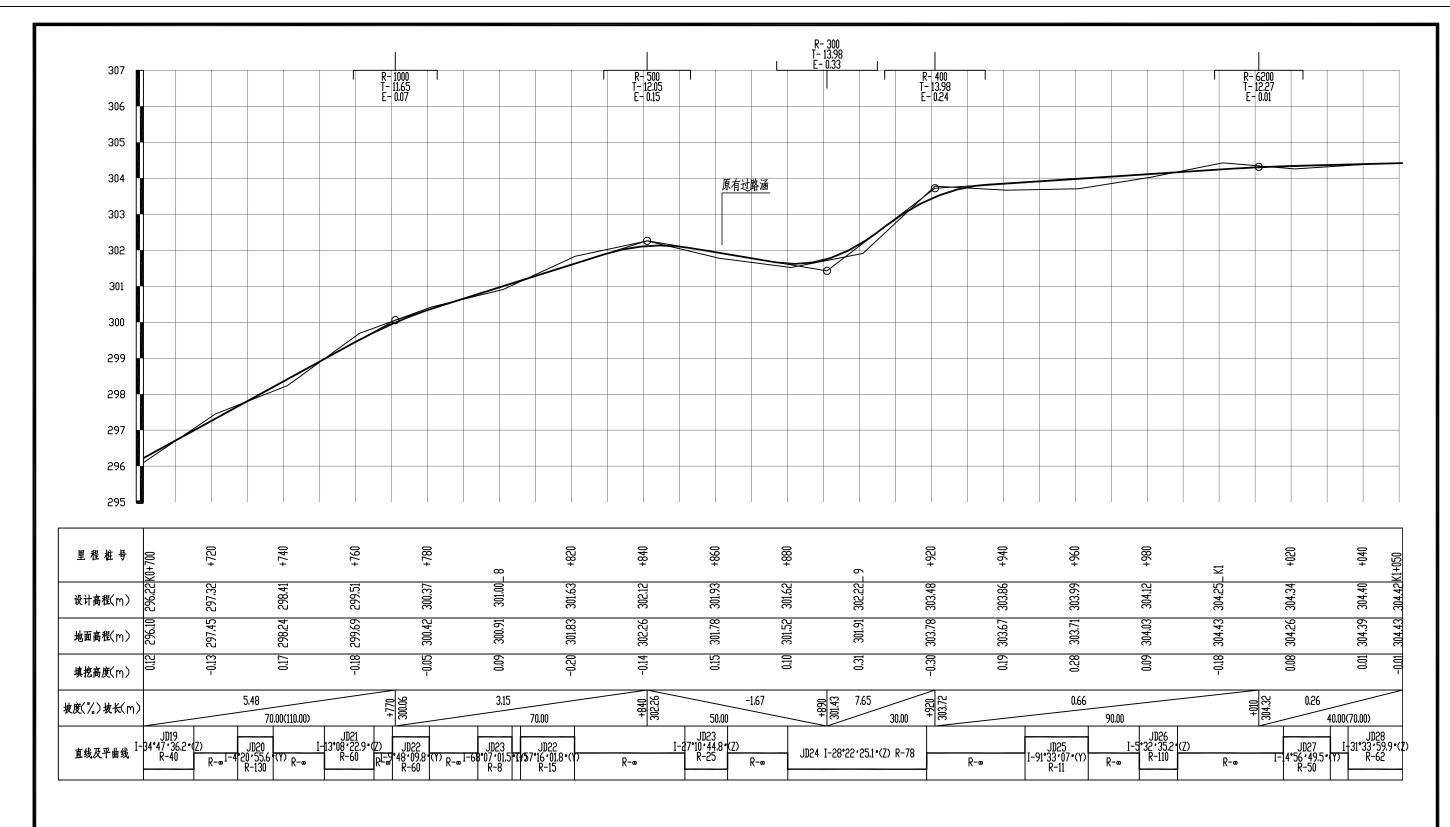


## 维修水源地管理道路纵断面图(3/7)

横向1:1000 纵向1:100

### 说明:

- 1、图中尺寸单位:除注明外,高程以m计,桩号以km+m计,其余均以mm计。
- 2、未述及之处按有关规范执行。

`												
核定	强料	W#1	兴安县五里峡水库水源地保护提升改造工程				阶段					
审查	易色子	六女会	·丑里吠水厍小源地'	水工	部分							
校核	郭庆阳											
设计	金 并 漢	维修	水源地管理	道路纠	从断面图	(3/	7)					
制图	多利净											
项目负责人		比例 如 图 日期 2024.09										
设计证	号: A145005162(临)	图号	五里峡/初设-	水工-1	3							

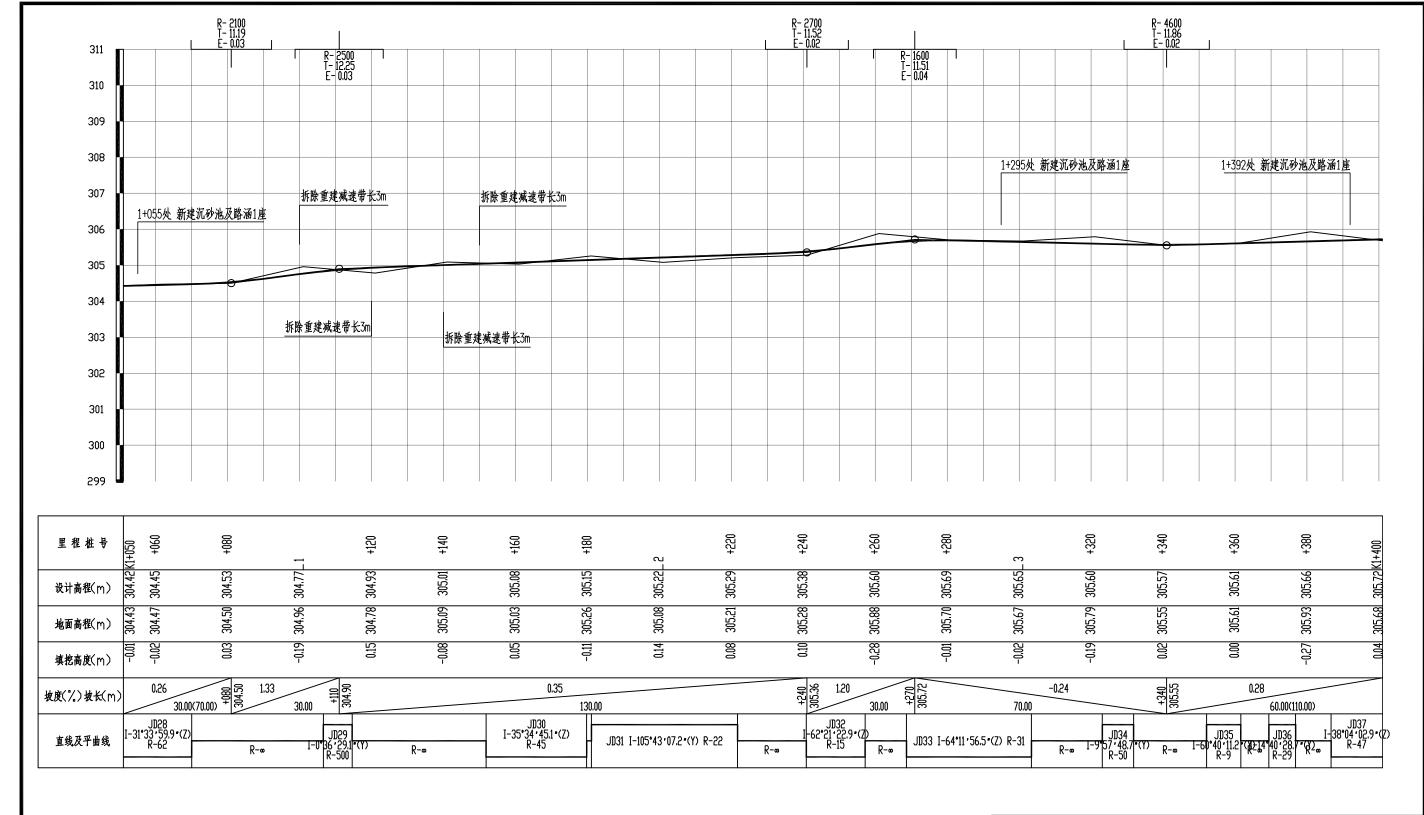


## 维修水源地管理道路纵断面图(4/7)

横向1:1000 纵向1:100

#### 说明

- 1、图中尺寸单位:除注明外,高程以m计,桩号以km+m计,其余均以mm计。
- 2、未述及之处按有关规范执行。

		74.) A	1 7.7.	. () ()	V) (X	61 L3 LA	· —	ا "
核定	侵林	シャロ	工用棒斗	, 古小海山,	/D +A+B 1	1 水坐丁坦	初设	阶段
审查	为是引	六女长	<b>卫里</b> 岆/	(年小源地)	休げ促び	l 改造工程	水工	部分
校核	新庆阳							
设计	五 并	维修	水源	也管理)	道路组	从断面图	(4/	7)
制图	多利许							
阿目负责人		比例	如	图	日期	202	4. 09	
设计证	号: A145005162(临)	图号	五里	峡/初设-	水工-1	4		

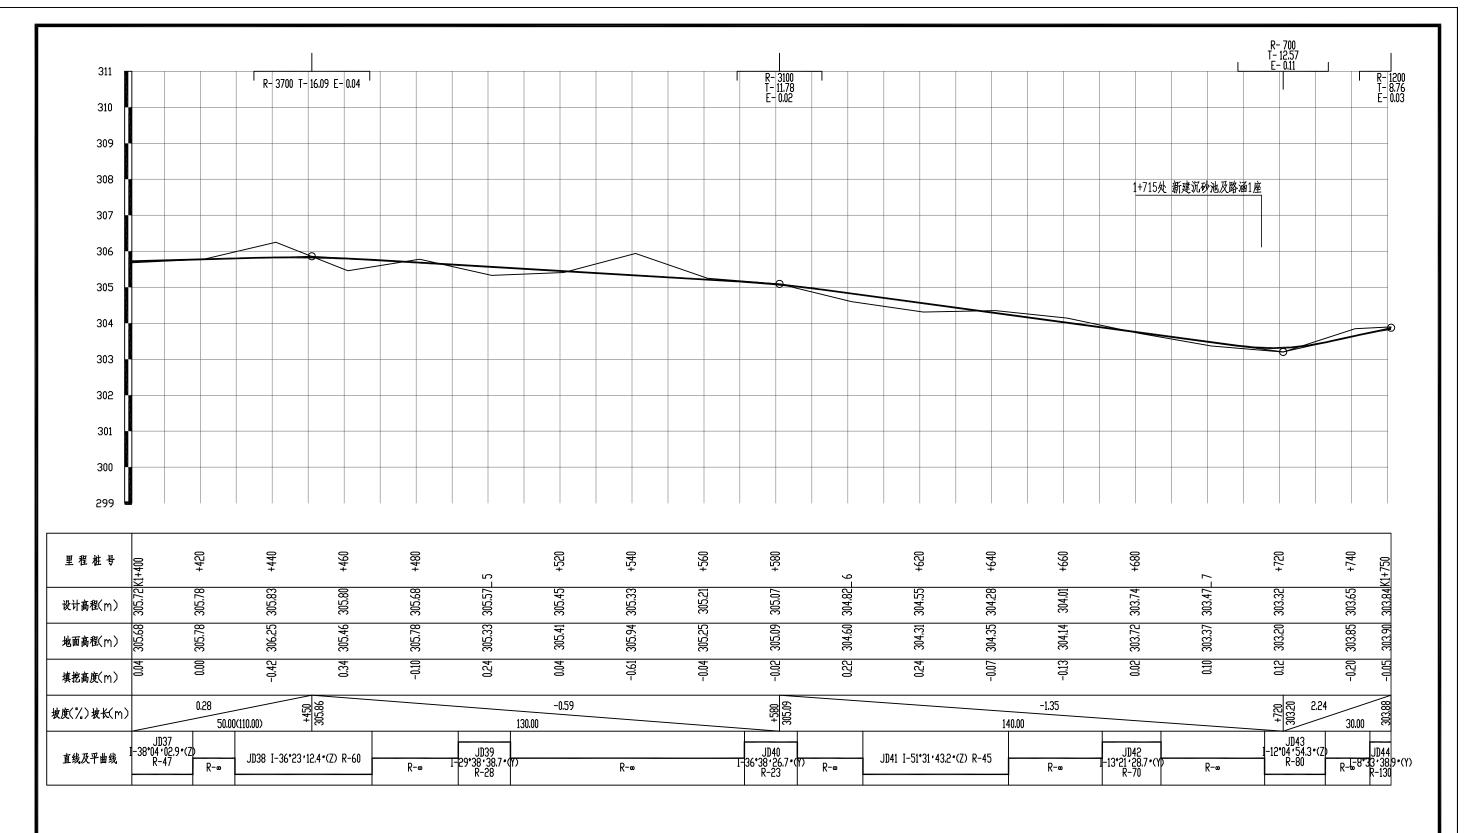


## 维修水源地管理道路纵断面图(5/7)

横向1:1000 纵向1:100

#### 说明·

- 1、图中尺寸单位:除注明外,高程以m计,桩号以km+m计,其余均以mm计。
- 2、未述及之处按有关规范执行。

								-
婝	侵林	W	工用棒斗	中小海山	(D 1418 1	1.4.4.7.40	初设	阶段
查	为是引	<b>六女</b> 县 	<b>五里</b> 呎	(年小源地)	床が捉フ	计改造工程	水工	部分
核	新庆阳							
计	五利洋	维修	水源均	也管理证	道路组	从断面图	(5/	7)
图								
负责人		比例	如	图	日期	202	4. 09	
计证	号: A145005162(临)	图号	五里山	峡/初设-	水工-1	5		

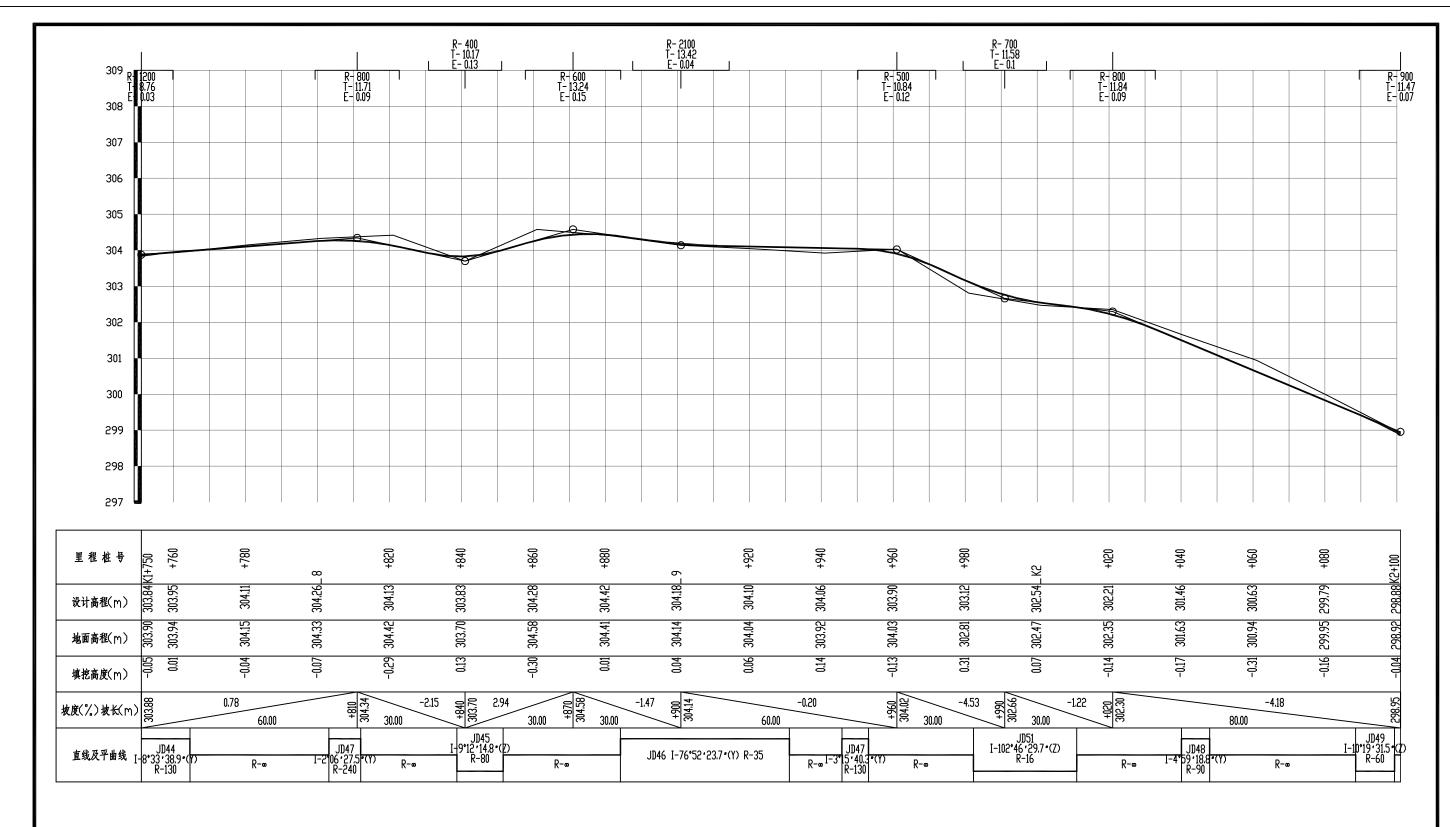


## 维修水源地管理道路纵断面图(6/7)

横向1:1000 纵向1:100

#### 说明

- 1、图中尺寸单位:除注明外,高程以m计,桩号以km+m计,其余均以mm计。
- 2、未述及之处按有关规范执行。

					• •	
WAR	工用体型	中小油油	加拉相子	ルルナヤ	初设	阶段
<b>  六女</b> 县 	·卫里岆小	作小源地	休护促入	「以厄丄性	水工	部分
」维修	水源	地管理	道路组	人断面图	(6/	7)
比例	如	图	日期	202	4. 09	
图号	五里	峡/初设-	水工-1	6		
	维修比例	维修水源:	维修水源地管理 比例 如 图	维修水源地管理道路组 比例 如 图 日期	比例 如 图 日期 202	兴安县五里峡水库水源地保护提升改造工程   水工   水工     <b>维修水源地管理道路纵断面图</b> (6/     比例   如 图   日期   2024.09

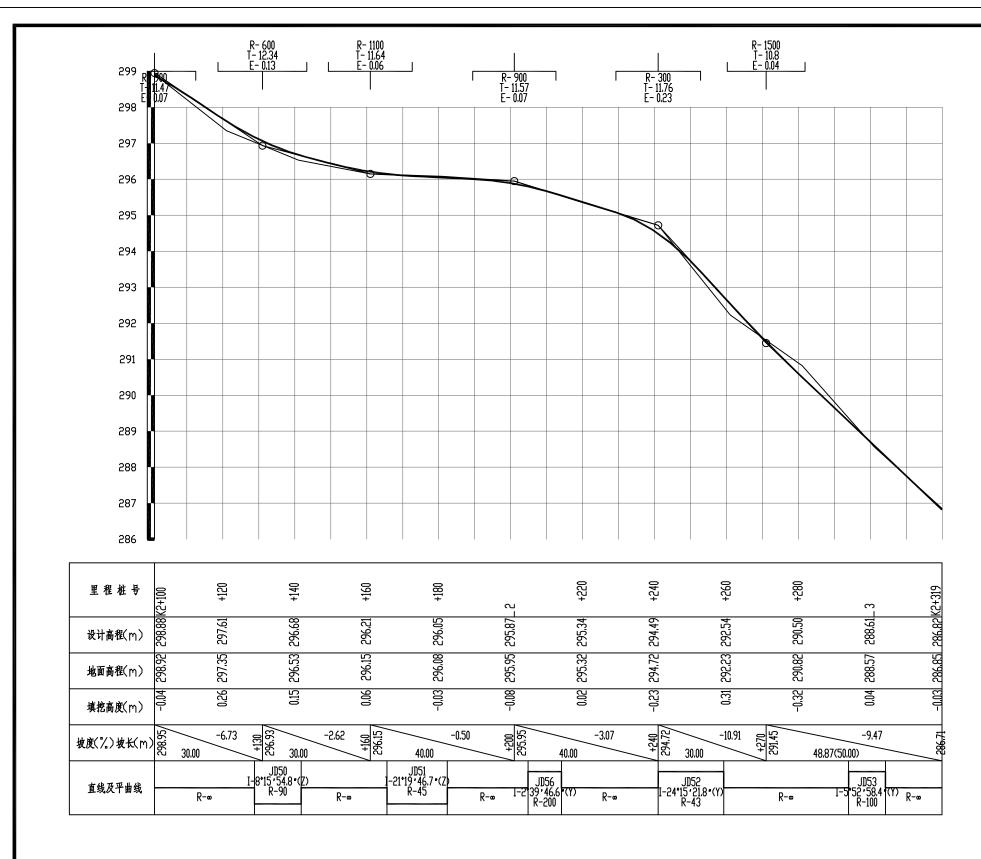

## 维修水源地管理道路纵断面图(7/7)

横向1:1000 纵向1:100

### 说明:

- 1、图中尺寸单位:除注明外,高程以m计,桩号以km+m计,其余均以mm计。
- 2、未述及之处按有关规范执行。

核定	侵林	<b>₩</b> ₽₽	工用棒型	<b>- 中小海山</b>	/D +A+B 1	水坐丁印	初设	阶段
會	为是并	六女县	<b>卫</b> 里吠小	.件小까心	休け促て	l改造工程	水工	部分
校核	郭庆阳							
设计	五利洋	维修	水源	也管理法	道路组	人断面图	(7/	7)
制图	201							
项目负责人		比例	如	图	日期	2024	4. 09	
设计证	号: A145005162(临)	图号	五里山	夹/初设-	水工-1	7		

直线、曲线及转角表																				
	(项目名称	<u> </u>																第	1页 共4	 页
交	交 点	坐 标				ŀ	曲 线	要 素	值 (m)		_		曲 维	线 主 点 桢	班 号			直线长度	及方向	
点号	N (X)	E (Y)	交点桩号	转 角 值	半 径	缓和曲	缓和山	切线	山线	- 外 距	校正值		第一缓和山线终	山线中点	第二缓和曲线起	第二缓和山线	自线段	交点间	计算方位角	备 注
	(11)	2(1)			1 1-1-	线长度	线参数	长度	长度	71 PL	<b>大正</b> 正		点或圆山线起点	四次 1 ////	点或圆山线终点	终 点	₭ (m)	距(m)	VI 9773 E2711	
1	2	3	4	5	6	7	8	9	10	11	12	13	14	15	16	17	18	19	20	21
JD0	2831401.973	475350. 7625	K0+000																	
JD1	2831400. 16	475355. 8446	K0+005. 396	18° 22′ 44.6″ (Z)	30			4. 853	9. 62325	0.39	0. 083		K0+000. 542	K0+005.354	K0+010. 166		0. 54243	5. 395742	109° 37′ 55.6″ -	
JD2	2831399. 445	475388. 5128	K0+037. 988	58° 02′ 18.8″ (Y)	34			18.861	34. 44078	4. 8813	3. 282		К0+019. 127	K0+036. 347	K0+053. 568		8. 961197	32. 67598	91° 15′ 11″ -	
JD3	2831373. 477	475403. 9371	K0+064. 910	24° 09′ 09.7″ (Y)	20			4. 279	8. 430879	0. 4526	0. 127		K0+060. 631	K0+064.847	K0+069.062		7. 06361	30. 20407	149° 17′ 29.8″ -	
JD4	2831343. 916	475407. 3342	K0+094. 539	68° 59′ 35. 3″ (Z)	26			17.867	31. 3081	5. 5473	4. 426		К0+076. 672	K0+092.326	K0+107. 980		7. 609624	29. 75563	173° 26′ 39.5″ -	
JD5	2831329.472	475463. 3795	K0+147. 989	74° 46′ 38.8″ (Y)	11			8. 407	14. 35624	2.8446	2. 457		K0+139. 583	K0+146.761	K0+153. 939		31. 60273	57. 87645	104° 27′ 04.2″	
JD6	2831317	475463. 5474	K0+158.006	17° 14′ 49.2″	15			2. 275	4. 515251	0. 1715	0.034		K0+155. 731	K0+157.988	K0+160. 246		1.791872	12. 47341	179° 13′ 43″ -	
.ID7	2831291.929	475456. 1328	K0+184. 115	(Y) 61° 24′ 28.3″	16			9. 502	17.14831	2, 6086	1, 855		K0+174. 614	K0+183. 188	K0+191.762		14. 36775	26. 14417	196° 28′ 32.2″ -	
		475474. 4416		(Z) 51° 34′ 20.9″	15			7, 247	13. 50164				K0+200. 937	K0+207.688	K0+214. 439		9. 174861	25. 92329	135° 04′ 03.9″ -	
				(Y) 12° 37′ 35.5″													3. 948424	18. 93974	186° 38′ 24.8″ -	
		475472. 2515		(Y) 140° 54′ 56.2″ (	70			7. 744	15. 42623				K0+218. 387	K0+226. 100	K0+233. 813		5. 500247	52. 68717	199° 16′ 00.3″ -	
JD10	2831205. 028	475454. 8665	K0+278. 756	Z)	14			39. 442	34. 43218	27.853	44. 453		K0+239. 313	K0+256.530	K0+273.746		21. 12207	64. 46247	58° 21′ 04.1″ -	
JD11	2831238. 852	475509, 7421	K0+298.766	5° 34′ 44.4″ (Y)	80			3. 898	7. 789747	0.0949	0.006		K0+294. 868	K0+298. 763	K0+302. 657		23. 87537	52. 61785	63° 55′ 48.5″ -	
JD12	2831261.976	475557. 0066	К0+351.377	91° 58′ 52″ (Y)	24			24. 845	38. 52896	10. 543	11. 16		K0+326. 533	K0+345.797	K0+365.062		14. 83492	48. 07731	155° 54′ 40.5″ -	
JD13	2831218. 086	475576. 6294	K0+388. 295	31° 16′ 36.9″ (Z)	30			8. 398	16. 37656	1. 1532	0.419		К0+379. 897	K0+388.085	K0+396. 273		2. 04891	20. 30543	124° 38′ 03.6″ -	
JD14	2831206. 545	475593. 3366	K0+408. 181	70° 18′ 20.3″ (Z)	14			9. 859	17. 17891	3. 1229	2, 538		K0+398.322	K0+406.912	K0+415.501				54° 19′ 43.2″ -	
JD15	2831237. 455	475636. 398	K0+458.649	110° 44′ 13.1″ ( Y)	23			33. 301	44. 45267	17. 472	22. 15		K0+425. 348	K0+447.574	K0+469.801		3, 040033	33. 00008	01 10 40.2	

- 1、图中尺寸单位:除注明外,高程以m计,桩号以km+m计,其余均以mm计。
- 2、未述及之处按有关规范执行。

			100			· - ·	
核定	侵林	小子口	工用峰小牛小海州	(D 14)18 1	ルサナロ	初设	阶段
审查	为是引	六女县	五里峡水库水源地	休护促入	「以逗丄性	水工	部分
校核	新庆阳						
设计	五十 洋	直	[线、曲线及转	角表	(1/3)		
制图	多利许						
项目负责人		比例	如 图	日期	202	4. 09	
设计证	号: A145005162(临)	图号	五里峡/初设-7	k <b>I</b> −18	}		
					•		

									直	线、	曲	线及转	<u>角表</u>							
	(项目名称	<u>;</u>																第:	2 页 共 4	页
交	交 点	坐 标				Ħ	曲 线	要 素	值 (m)				曲 丝	浅 主 点 柞	班 号			直线长度	及方向	
之 点 号	N (X)	E (Y)	交点桩号	转角值	半径	缓和曲	缓和曲	切线	曲线	加斯	校正值		第一缓和曲线终	曲线中点	第二缓和曲线起	第二缓和曲线	直线段	交点间	计算方位角	备 注
7	N (X)	L(I)			十二	线长度	线参数	长度	长度	)   VI   IE			点或圆曲线起点	画线干点	点或圆曲线终点	终点	长 (m)	距(m)	17 并77 匹用	
1	2	3	4	5	6	7	8	9	10	11	12	13	14	15	16	17	18	19	20	21
JD15	2831237. 455	475636. 398	K0+458.649	接上页																
JD16	2831115. 706	475668.8713	K0+562.506	17° 35′ 09. 4″	60			9. 281	18. 41595	0.7136	0. 146		K0+553.225	K0+562.433	K0+571.641		83. 42403	126. 0062	165° 03′ 56.3″	
TD17	2831076. 434	475602 0002	K0+608. 933	4° 52′ 48.7″ (Y)	120			5. 114	10 99109	0 1000	0.006		K0+603.820	K0+608. 930	V0+614-041		32. 17923	46. 57378	147° 28′ 46.9″	
JUIT	2831070, 434	475093.9093	KU+008. 933	4 52 48.7 (1)	120			5.114	10. 22103	0. 1089	0.006		NU+003.820	K0+608.930	K0+614. 041		25. 67324	39, 35829	152° 21′ 35.6″	
JD18	2831041. 568	475712. 1683	K0+648. 285	6° 07′ 58.7″ (Z)	160			8. 571	17. 12651	0. 2294	0.016		K0+639.714	K0+648. 277	K0+656. 841		32. 88397	53. 98812	146° 13′ 36.9″	
JD19	2830996.69	475742, 1805	K0+702, 257	34° 47′ 36.2″ (Z)	40			12. 533	24. 29036	1. 9174	0. 775		K0+689.724	К0+701.870	K0+714. 015					
JD20	2830985.86	475769. 7686	K0+731, 120	4° 20′ 55.6″ (Y)	130			4. 936	9. 867053	0. 0937	0.005		К0+726. 184	К0+731, 118	к0+736.051		12. 16915	29. 63775	111° 26′ 00.7″	
JD21	2830974. 508	475793, 2704	K0+757. 215	13° 08′ 22.9″	60			6. 91	13. 75985	0, 3966	0.061		K0+750.305	K0+757. 185	K0+764. 065		14. 25383	26. 09996	115° 46′ 56.3″ -	
				(Z)	0.0				10.00500		0.005		Va. 530, 100	W0.554.004	Y70.770 404		5. 133829	17. 18932	102° 38′ 33.4″	
JD22	2830970. 746	475810.043	K0+774. 344	9° 48′ 09.8″ (Y)	60			5. 145	10. 26539	0. 2202	0.025		K0+769.199	K0+774. 331	K0+779.464		13. 48371	24. 03693	112° 26′ 43.2″	
JD23	2830961. 568	475832. 2589	K0+798.356	68° 07′ 01.5″ (Y)	8			5. 408	9. 510937	1. 6564	1. 305		K0+792.948	K0+797.703	K0+802. 459		2 356517	15 95416	180° 33′ 44.6″	
JD22	2830945. 615	475832. 1023	K0+813.005	57° 16′ 01.8″ (Y)	15			8. 19	14. 99251	2. 0901	1. 387		K0+804.815	K0+812.311	K0+819.808					
JD23	2830921.702	475794. 0862	K0+856. 529	27° 10′ 44.8″ (Z)	25			6. 043	11.85912	0. 7201	0. 228		K0+850.486	K0+856.416	K0+862. 345		30. 67851	44, 9115	237° 49′ 46. 4″ -	
TD94	2830885. 154	475779 498	K0+898. 786	28° 22′ 25.1″	78			10 718	38. 62663	2 4537	0.809		K0+879.068	K0+898. 381	K0+917. 695		16. 72261	42. 48386	210° 39′ 01.7″	
JDZ1	2030003, 131	1/3//2, 128	KO+030, 100	(Z)	10			19.710	36. 02003	2, 1007	0.009		K0+879, 008	NO+030, 301	K0+911, 099		27. 33429	58. 35429	182° 16′ 36.6″	
JD25	2830826. 845	475770. 1097	K0+956, 331	91° 33′ 07″ (Y)	11			11. 302	17. 57671	4. 7714	5. 027		K0+945. 029	К0+953, 817	K0+962, 606		14. 19623	30. 82347	273° 49′ 43.6″	
JD26	2830828. 904	475739. 355	K0+982.127	5° 32′ 35.2″ (Z)	110			5. 325	10. 64203	0. 1288	0.008		K0+976. 802	K0+982. 123	K0+987. 444					
JD27	2830827. 668	475698, 073	K1+023.419	14° 56′ 49.5″ (Y)	50			6. 559	13. 04378	0. 4284	0.074		K1+016.860	K1+023. 382	K1+029. 904		29. 41618	41. 30049	268° 17′ 08.3″ -	
TD28	2830834. 31	475669, 8265	K1+052. 362	31° 33′ 59.9″ (Z)	62			17, 525	34. 15838	2, 4292	0, 891		K1+034. 837	K1+051. 916	K1+068. 995		4. 93307	29. 01693	283° 13′ 57.8″ -	

- 1、图中尺寸单位:除注明外,高程以m计,桩号以km+m计,其余均以mm计。
- 2、未述及之处按有关规范执行。

	1 1 1 1 1 1 1 1 1 1 1 1 1 1 1 1 1 1 1													
核定	侵私	ハギョ	工用帧小床小海州	P###81	L小生工和	初设	阶段							
审查	易意子	六女会	五里峡水库水源地位	木が捉ア	T以迅土性	水工	部分							
校核	新庆阳													
设计	设计 直线、曲线及转角表(1/3)													
制图	200													
项目负责人		比例	如 图	日期	202	4. 09	·							
设计证	号: A145005162(临)	图号	五里峡/初设-7	k <u>I</u> −19										

<u>直线、曲线及转角表</u>																				
	(项目名称	<b>(</b> K)																第	3 页 共 4	页
交	交 点	坐 标				Ħ	曲 线	要素	值 (m)	_			<b>#</b> :	线 主 点 柞	班 号			直线长度	及方向	
点员	N (X)	E(Y)	交点桩号	转角值	半 径	缓和曲	缓和曲	切线	曲线	<b>小</b> 贴	校正值		第一缓和曲线终	曲线中点	第二缓和曲线起	第二缓和曲线	直线段	交点间	计算方位角	备注
	11 (21)	<i>L</i> (1)			, ,,	线长度	线参数	长度	长度	У 11.	(X.II. E.	起点	点或圆曲线起点		点或圆山线终点	终 点	₭ (m)	距(m)	M 34.73 (32.71)	
1	2	3	4	5	6	7	8	9	10	11	12	13	14	15	16	17	18	19	20	21
JD28	2830834.31	475669. 8265	K1+052.362	接上页																
JD29	2830816. 027	475614.6519	K1+109. 595	0° 36′ 29.1″ (Y)	500			4.009	8. 018716	0.0106	0		K1+105. 586	K1+109. 595	K1+113. 605		36. 5909	58. 12503	251° 39′ 57.9″	
ID30	2830799. 079	475561, 6291	K1+165. 261	35° 34′ 45.1″	45			14, 439	27.94384	2, 2597	0, 934		K1+150, 822	K1+164. 794	K1+178. 766		37. 21728	55. 66559	252° 16′ 27″	
				(Z) 105° 43′ 07. 2″ (										W- 000 440			1. 35059	44. 83584	216° 41′ 41.9″	
JD31	2830763. 128	475534. 8372	K1+209. 163	Υ)	22			29. 046	40. 59305	14. 437	17.5		K1+180. 117	K1+200. 413	K1+220.710		19. 13782	57. 26068	322° 24′ 49.1″	
JD32	2830808, 503	475499. 9107	K1+248, 924	62° 21′ 22.9″ (Z)	15			9. 077	16. 32486	2, 5323	1.828		K1+239. 847	K1+248. 010	K1+256. 172		11, 50384	40, 02625	260° 03′ 26. 2″	
JD33	2830801. 592	475460. 4856	K1+287. 122	64° 11′ 56.5″ (Z)	31			19. 446	34. 73501	5. 5943	4. 157		K1+267.676	K1+285. 044	K1+302. 411					
JD34	2830759.74	475448. 5967	K1+326. 473	9° 57′ 48.7″ (Y)	50			4. 358	8. 694813	0. 1896	0.022		K1+322. 115	K1+326. 462	K1+330.810		19. 70374	43.50803	195° 51′ 29.8″	
JD35	2830732.83	475435. 5749	K1+356. 347	60° 40′ 11.2″ (Y)	9			5. 267	9. 529987	1.4277	1.003		K1+351.080	K1+355. 845	K1+360. 610				205° 49′ 18.4″	
JD36	2830731. 802	475418. 8081	K1+372. 142	14° 40′ 28.7″ (Y)	29			3. 734	7. 427498	0. 2394	0.041		K1+368. 408	K1+372. 122	K1+375.835		7. 797503	16, 79822	266° 29′ 29.7″	
JD37	2830737. 576	475389. 5539	K1+401. 920	38° 04′ 02. 9″	47			16. 214	31, 22693	2. 7183	1. 202		K1+385. 706	K1+401. 319	K1+416, 933		9. 870199	29. 81874	281° 09′ 58.3″	
JD38	2830716. 019	475347.0648	K1+448. 363	36° 23′ 12.4″	60			19. 719	38. 10415	3. 1574	1. 335		K1+428. 644	K1+447. 696	K1+466. 748		11. 71118	47. 64487	243° 05′ 55.4″	
1039	2830670. 371	475324 0945	K1+498. 130	(Z) 29° 38′ 38.7″	28			7. 409	14. 48683	0 9638	0 332		K1+490. 720	K1+497. 964	K1+505. 207		23. 97245	51. 10122	206° 42′ 43″	
				(Y) 36° 38′ 26.7″													65. 0465	80. 07154	236° 21′ 21.7″	
JD40	2830626. 009	475257. 4353	K1+577. 869	(Y)	23			7.616	14. 70854	1. 228	0, 523		K1+570. 254	K1+577. 608	K1+584. 962		18. 23745	47, 57235	272° 59′ 48.4″	
JD41	2830628, 496	475209. 928	K1+624. 919	51° 31′ 43.2″ (Z)	45			21.719	40. 47053	4. 9673	2.968		K1+603. 200	K1+623. 435	K1+643. 670		26. 05683	55. 97321	221° 28′ 05.1″	
JD42	2830586. 554	475172. 8623	K1+677. 924	13° 21′ 28.7″ (Y)	70			8. 197	16. 31983	0. 4783	0.074		K1+669. 727	K1+677. 887	K1+686. 047					
JD43	2830560. 367	475135. 7033	K1+723. 309	12° 04′ 54.3″ (Z)	80			8. 466	16. 86931	0. 4467	0. 063		K1+714. 843	K1+723. 278	K1+731.713		20. (905	45. 45962	234° 49′ 33.8″	

- 1、图中尺寸单位:除注明外,高程以m计,桩号以km+m计,其余均以mm计。
- 2、未述及之处按有关规范执行。

	1 1 1 1 1 1 1 1 1 1 1 1 1 1 1 1 1 1 1													
核定	侵私	ハギョ	工用帧小床小海州	P###81	L小生工和	初设	阶段							
审查	易色子	六女会	五里峡水库水源地位	木が捉ア	T以迅土性	水工	部分							
校核	新庆阳													
设计	设计													
制图	200													
项目负责人		比例	如 图	日期	202	4. 09	·							
设计证	号: A145005162(临)	图号	五里峡/初设-7	k <u>I</u> −20	)									

				逐	桩 실	<u> </u>	表				
(项目名称)									第1页 共3页		
IV. III	坐	标	I.S. 171	坐	标	15).	坐	标	I.V. III	坐	标
桩号	N (X)	E (Y)	桩 号	N (X)	Е (Ү)	桩号	N (X)	E (Y)	- 桩 号	N (X)	Е (Ү)
K0+000	2831401.973	475350. 7625	K0+160	2831315.055	475462. 9701	K0+326.533	2831251.058	475534. 6898	K0+562. 433	2831115.993	475669.5245
K0+000. 542	2831401.791	475351.2734	K0+160.246	2831314.819	475462. 9023	K0+340	2831253. 365	475547. 7793	K0+571.641	2831107.88	475673.8607
K0+005.354	2831400.544	475355. 9153	K0+174.614	2831301.041	475458. 8275	K0+345.797	2831252. 064	475553. 4142	K0+580	2831100.831	475678. 3548
K0+010. 166	2831400.054	475360. 6968	K0+180	2831295.718	475458. 1898	K0+360	2831243. 665	475564.6107	K0+600	2831083.967	475689.1067
К0+019. 127	2831399.858	475369.6558	K0+183.188	2831292. 57	475458. 6614	K0+365.062	2831239. 295	475567. 1469	К0+603.820	2831080.746	475691.1602
K0+020	2831399.828	475370. 5284	K0+191.762	2831285. 203	475462. 8435	K0+379.897	2831225. 752	475573. 2018	K0+608.930	2831076.38	475693.8151
K0+036.347	2831395. 23	475386. 0521	K0+200	2831279.371	475468. 6617	K0+380	2831225.658	475573. 2441	K0+614.041	2831071.904	475696. 2816
K0+040	2831393. 223	475389. 1018	K0+200.937	2831278.707	475469. 3234	K0+388.085	2831218. 823	475577. 5163	K0+620	2831066.625	475699.0462
K0+053. 568	2831383. 229	475398. 1448	K0+207.688	2831273.033	475472. 8745	K0+396.273	2831213. 313	475583. 5391	K0+639.714	2831049. 161	475708. 1918
K0+060	2831377.698	475401. 4296	K0+214.439	2831266.379	475473.6036	K0+398.322	2831212. 148	475585. 225	K0+640	2831048.908	475708.3247
K0+060.631	2831377. 156	475401.7519	K0+218.387	2831262.457	475473. 1471	KO+400	2831211.28	475586. 6593	K0+648.277	2831041.685	475712.3655
K0+064.847	2831373.332	475403. 5082	K0+220	2831260.857	475472, 9421	K0+406.912	2831209.668	475593. 3084	K0+656. 841	2831034.443	475716. 9332
K0+069.062	2831369. 226	475404. 4256	K0+226.100	2831254.86	475471.8353	K0+415.501	2831212. 294	475601.3456	K0+660	2831031.817	475718. 6895
K0+076.672	2831361.666	475405. 2944	K0+233.813	2831247. 454	475469. 6961	K0+420	2831214. 918	475605. 0004	K0+680	2831015. 192	475729.8076
K0+080	2831358.393	475405.8847	K0+239.313	2831242, 261	475467. 8812	K0+425.348	2831218.036	475609. 3449	K0+689.724	2831007.108	475735. 2135
K0+092. 326	2831347. 559	475411.5175	K0+240	2831241.608	475467. 6706	KO+440	2831222. 349	475623. 0897	K0+700	2830999.39	475741.9542
K0+100	2831342. 594	475417. 3325	K0+256.530	2831226.733	475472. 323	K0+447.574	2831221.006	475630. 5091	K0+701.870	2830998. 184	475743.3828
K0+107. 980	2831339.457	475424.636	K0+260	2831224.913	475475. 2679	K0+460	2831213. 935	475640. 5429	K0+714.015	2830992, 111	475753. 8465
K0+120	2831336. 457	475436. 2758	K0+273.746	2831225.724	475488. 4431	K0+469.801	2831205. 279	475644. 9801	K0+720	2830989. 924	475759.4177
K0+139.583	2831331.57	475455. 2388	K0+280	2831229.006	475493. 7673	K0+480	2831195. 424	475647. 6086	K0+726. 184	2830987.664	475765. 1741
K0+140	2831331.458	475455.6409	K0+294.868	2831236.807	475506. 4239	K0+500	2831176.1	475652. 7629	K0+731.118	2830985.774	475769.7311
K0+146.761	2831327.715	475461.1428	K0+298.763	2831238.769	475509. 7879	K0+520	2831156. 775	475657. 9171	K0+736.051	2830983.713	475774. 2131
K0+153.939	2831321.066	475463. 4927	K0+300	2831239.358	475510.8763	K0+540	2831137. 451	475663. 0714	K0+740	2830981.996	475777.769
K0+155. 731	2831319.275	475463.5168	K0+302.657	2831240. 565	475513. 2435	K0+553.225	2831124.673	475666. 4795	K0+750.305	2830977.513	475787.0481
K0+157.988	2831317.023	475463. 3775	K0+320	2831248. 187	475528. 8216	K0+560	2831118. 239	475668. 5911	K0+757. 185	2830974.882	475793.4009

- 1、图中尺寸单位:除注明外,高程以m计,桩号以km+m计,其余均以mm计。
- 2、未述及之处按有关规范执行。

# **定** 广西润宏水利水电勘测设计有限公司

				逐	桩 실	と 标	_表				
(项目名称)									第2页 共3页		
h2. []	坐	标	12- 13	坐	<b>标</b>	12 1	坐	标	12- 13	坐	<del>.</del> 标
桩号	N (X)	Е (Y)	桩号	N (X)	Е (Y)	桩 号	N (X)	E (Y)	甘	N (X)	E (Y)
K0+760	2830974.019	475796. 0801	K0+940	2830843.163	475770.7585	K1+140	2830806.77	475585. 6908	K1+340	2830747. 544	475442.6952
K0+764.065	2830972.995	475800. 0131	K0+945.029	2830838.139	475770.5587	K1+150.822	2830803.475	475575. 3825	K1+351.080	2830737.57	475437.8688
K0+769.199	2830971.872	475805. 0224	K0+953.817	2830830.394	475766.9203	K1+160	2830799.811	475566. 9848	K1+355.845	2830734.015	475434.7798
K0+774.331	2830970.536	475809. 9766	K0+960	2830827.734	475761.4288	K1+164.794	2830797. 239	475562. 9418	K1+360	2830732.565	475430. 9258
K0+779.464	2830968.781	475814. 7984	K0+962.606	2830827.6	475758.8328	K1+178.766	2830787.501	475553.0011	K1+360.610	2830732.507	475430.3182
K0+780	2830968.577	475815. 2938	K0+976.802	2830828.548	475744.6683	K1+180	2830786. 512	475552. 2636	K1+368.408	2830732.03	475422. 5353
K0+792.948	2830963.633	475827. 2607	K0+980	2830828.715	475741.4745	K1+180.117	2830786. 418	475552. 194	K1+372. 122	2830732.04	475418.8241
K0+797.703	2830960.654	475830. 8776	K0+982.123	2830828.775	475739.3526	K1+200	2830777.572	475535. 1379	K1+375.835	2830732.525	475415.1447
K0+800	2830958.584	475831.8548	K0+987.444	2830828.744	475734.0322	K1+200.413	2830777. 565	475534. 7249	K1+380	2830733.331	475411.059
K0+802.459	2830956.161	475832. 2059	K1+000	2830828.369	475721. 4816	K1+220	2830785. 59	475517. 562	K1+385. 706	2830734.436	475405. 4613
K0+804.815	2830953.804	475832. 1827	K1+016.860	2830827.864	475704.6292	K1+220.710	2830786.145	475517. 1202	K1+400	2830735.046	475391. 2351
K0+812.311	2830946.634	475830, 2778	K1+020	2830827.869	475701.4897	K1+239.847	2830801,311	475505, 447	K1+401.319	2830734.883	475389. 926
K0+819.808	2830941.254	475825.17	K1+023.382	2830828.094	475698.116	K1+240	2830801.431	475505. 3533	K1+416.933	2830730. 24	475375.0941
K0+820	2830941.152	475825. 0072	K1+029.904	2830829.17	475691.688	K1+248.010	2830806.143	475498. 9935	K1+420	2830728.852	475372. 3587
K0+840	2830930.503	475808. 0779	K1+034.837	2830830. 299	475686.8859	K1+256.172	2830806.936	475490. 9705	K1+428.644	2830724.941	475364,6502
K0+850.486	2830924.92	475799. 2017	K1+040	2830831.27	475681.8165	K1+260	2830806. 275	475487. 2003	K1+440	2830718.878	475355.0681
K0+856.416	2830921.2	475794. 6021	K1+051.916	2830831.884	475669. 9346	K1+267.676	2830804.95	475479.6395	K1+447.696	2830713.79	475349.3011
K0+860	2830918.462	475792. 2938	K1+060	2830830.999	475661.9049	K1+280	2830800.496	475468. 2353	K1+460	2830704.249	475341.5663
K0+862.345	2830916.503	475791.0053	K1+068.995	2830828.798	475653.1913	K1+285.044	2830797. 438	475464. 232	K1+466. 748	2830698.404	475338. 2008
K0+879.068	2830902.117	475782. 4801	K1+080	2830825.336	475642.7451	K1+300	2830785.178	475455. 9202	K1+480	2830686.566	475332. 244
K0+880	2830901.312	475782. 0098	K1+100	2830819.045	475623.7604	K1+302.411	2830782.887	475455. 1719	K1+490.720	2830676. 99	475327.4251
K0+898.381	2830884.458	475774. 781	K1+105.586	2830817. 288	475618. 4578	K1+320	2830765.967	475450. 3655	K1+497. 964	2830671.01	475323. 3731
K0+900	2830882.901	475774. 3384	K1+109.595	2830816.037	475614.6486	K1+322. 115	2830763.933	475449. 7876	K1+500	2830669.537	475321.9687
K0+917.695	2830865.451	475771.6446	K1+113.605	2830814.806	475610.8329	K1+326.462	2830759.808	475448. 4195	K1+505. 207	2830666.266	475317. 9262
K0+920	2830863.148	475771.553	K1+120	2830812.859	475604.7413	K1+330.810	2830755.817	475446. 6983	K1+520	2830658.071	475305.6112


- 1、图中尺寸单位:除注明外,高程以m计,桩号以km+m计,其余均以mm计。
- 2、未述及之处按有关规范执行。

# **定** 广西润宏水利水电勘测设计有限公司

				<u>逐</u>	_ 桩 _ 실	<u> </u>	_表				
(项目名称)									第 3 页 共 3 页		
	坐	标	- tot	坐	标		坐	<del>.</del> 标		坐	<del>.</del> 标
桩 号	N (X)	E (Y)	桩 号	N (X)	E (Y)	桩 号	N (X)	E (Y)	- 桩 号	N (X)	E (Y)
K1+540	2830646.99	475288. 9613	K1+760	2830534.064	475110.0715	K1+981.308	2830476.94	474930.3707	K2+200	2830289.703	474861.321
K1+560	2830635. 909	475272. 3114	K1+763.524	2830531.824	475107. 3513	K1+995.658	2830479.027	474916.6545	K2+203.816	2830285.99	474862. 203
K1+570. 254	2830630. 229	475263. 7752	K1+780	2830521. 523	475094. 492	K2+000	2830477. 21	474912.726	K2+208.464	2830281.456	474863. 225
K1+577. 608	2830627. 194	475257. 1107	K1+800	2830509.02	475078.8823	K2+010.009	2830469.611	474906. 4646	K2+213.112	2830276.899	474864. 141
K1+580	2830626.683	475254. 7751	K1+802.155	2830507.673	475077. 2006	K2+020	2830460.319	474902.7917	K2+220	2830270.131	474865. 420
K1+584.962	2830626. 407	475249.8301	K1+806.569	2830504.945	475073. 7301	K2+039.125	2830442.534	474895.7614	K2+240	2830250.479	474869.133
K1+600	2830627. 194	475234. 8129	K1+810.983	2830502. 281	475070. 2101	K2+040	2830441.721	474895. 4356	K2+240.012	2830250. 467	474869. 136
K1+603. 200	2830627.361	475231. 6176	K1+820	2830496. 907	475062. 97	K2+043.043	2830438.923	474894. 2422	K2+249.114	2830241.411	474869.870
K1+620	2830625. 123	475215. 0652	K1+837.739	2830486.334	475048. 7268	K2+046.961	2830435. 381	474892. 5674	K2+258. 216	2830232. 404	474868.686
K1+623.435	2830623. 916	475211. 8503	K1+840	2830484.961	475046. 9303	K2+060	2830423.717	474886.7377	K2+260	2830230.67	474868. 268
K1+640	2830614.87	475198. 0852	K1+844.164	2830482.301	475043.7265	K2+080	2830405.828	474877.796	K2+280	2830211.227	474863.580
K1+643.670	2830612. 222	475195. 5454	K1+850.590	2830477.88	475039.066	K2+087.525	2830399.097	474874. 4318	K2+292.917	2830198.67	474860.552
K1+660	2830599. 985	475184. 7318	K1+860	2830471. 135	475032. 5047	K2+092. 931	2830394.159	474872. 2357	K2+298.051	2830193.712	474859. 221
K1+669.727	2830592.697	475178. 2905	K1+880	2830456. 798	475018. 5592	K2+098.338	2830389.043	474870. 4928	K2+300	2830191.849	474858.650
K1+677.887	2830586.911	475172. 5432	K1+883.180	2830454. 519	475016. 3421	K2+100	2830387. 446	474870.0282	K2+303.185	2830188.829	474857.638
K1+680	2830585. 525	475170. 9483	K1+900	2830445.686	475002. 2182	K2+120	2830368. 244	474864. 4378	K2+319	2830174.036	474852.417
K1+686.047	2830581.832	475166, 162	K1+906.659	2830444. 212	474995. 7343	K2+127.790	2830360.764	474862. 2605			
K1+700	2830573. 794	475154. 7566	K1+920	2830445.036	474982. 4999	K2+134. 281	2830354.472	474860.6723			
K1+714.843	2830565. 244	475142. 6235	K1+930.139	2830448. 949	474973. 1847	K2+140	2830348.846	474859.652			
K1+720	2830562. 139	475138. 5071	K1+940	2830454.04	474964. 7394	K2+140.773	2830348.081	474859.5417			
K1+723. 278	2830560.031	475135. 9977	K1+944.746	2830456.49	474960.6748	K2+160	2830329.039	474856.877			
K1+731.713	2830554.149	475129.9572	K1+948.446	2830458.445	474957. 5339	K2+164.633	2830324.451	474856. 235			
K1+740	2830548.063	475124. 3324	K1+952. 145	2830460.488	474954, 4499	K2+173.009	2830316.096	474855.8507			
K1+744. 100	2830545. 052	475121. 5495	K1+960	2830464.919	474947. 9645	K2+180	2830309.166	474856.7199			
K1+753.812	2830538.173	475114. 6976	K1+980	2830476. 202	474931.451	K2+181.385	2830307.814	474857. 0192			


- 1、图中尺寸单位:除注明外,高程以m计,桩号以km+m计,其余均以mm计。
- 2、未述及之处按有关规范执行。

# **定** 广西润宏水利水电勘测设计有限公司

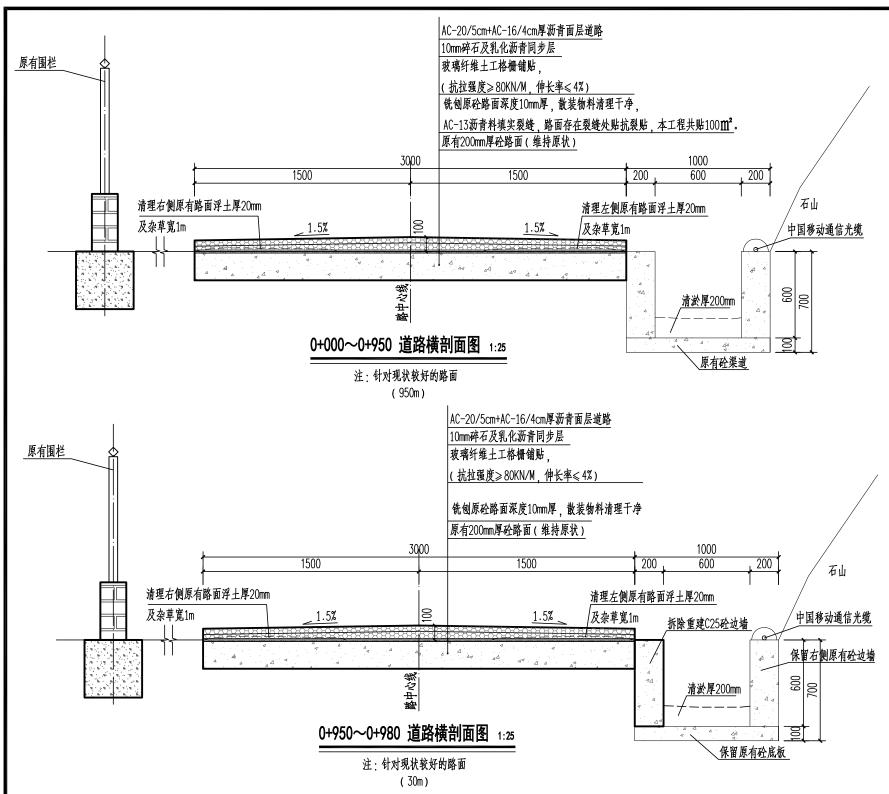


- 1、本图尺寸单位高程以m计,桩号单位以km+m计,其余以mm计。
- 2、本工程维修水源地管理道路总长2319m。道路宽度3.0~5.0m。面层采用AC-20/5cm+AC-16/4cm厚沥青。
- 3、0+000~0+980段,对原有排水沟进行清淤总长980m,其中0+950~0+980段拆除重建原有排水沟左侧边墙总长30m,采用C25砼现浇。 1+030~1+447段,新建排水沟总长417m,过水断面尺寸0.6×0.6m;1+447~2+205段,新建排水沟总长758m,过水断面尺寸0.4×0.4m;排水沟采用C25砼现浇。每10m需设一沉降缝、采用沥青杉木板分缝、缝宽20mm。
- 4、1+040~1+110、1+120~1+140段,新建C25砼挡墙总长90m,挡墙背需设置φ50排水管,排水管间距1.5m,末端采用尼龙绳包扎0.4×0.4m² 土工布; 挡墙采用C25砼现浇,每10m需设一沉降缝,采用沥青杉木板分缝,缝宽20mm,挡墙基础承载力fk≥100kpα。
- 5、挡墙应分段跳槽施工,分段长度不得大于5.0m,严禁全段开挖施工。
- 6、本工程新建C25排水沟处涉及中国移动通信电缆,由业主联系中国移动公司进行迁移改线。
- 7、其他未详事项均按有关规范执行。

核定	侵林	ハギロ	以克日工田崚北庆北海州伊拉坦 <u>北</u> 北上 [1]								
审查	3 Est	<b>六女</b> 县 	兴安县五里峡水库水源地保护提升改造工程								
校核	郭庆阳										
设计	五利洋										
制图	多利序			_~_	4 174 H 3 PP4	_ `	., . ,				
项目负责人		比例	如图	日期	202	4. 09					
设计证	号: A145005162(临)	图号	五里峡/初设-	-水工	24						

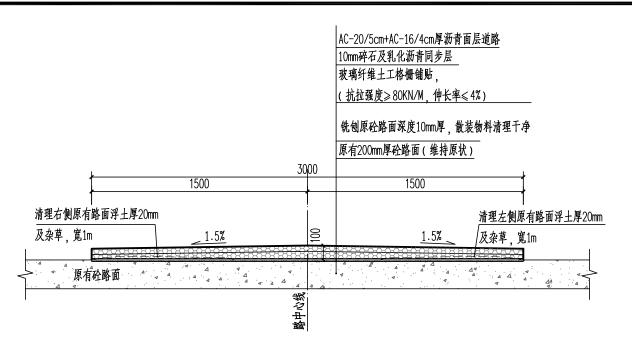


### 0+980~1+030 道路横剖面图 1:25

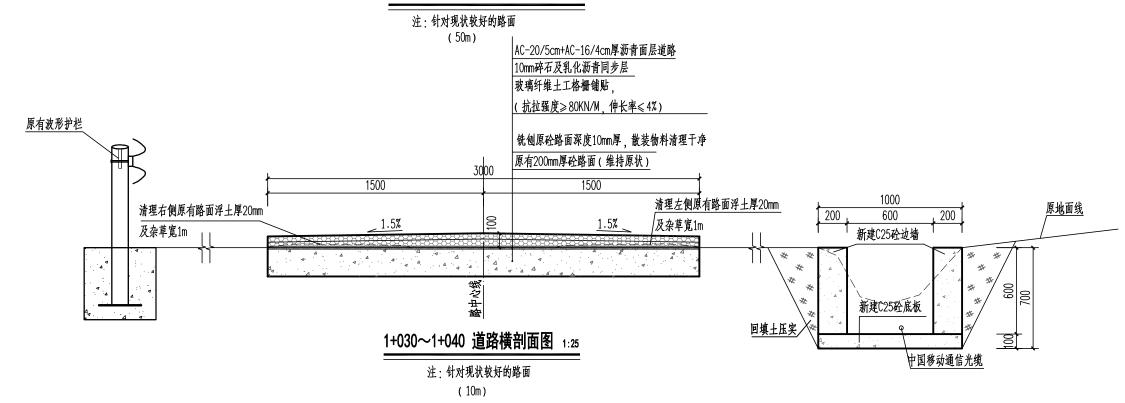



### 说明:

- 1、本图尺寸单位高程以m计,桩号单位以km+m计,其余以mm计。
- 2、本工程维修水源地管理道路总长2319m. 道路宽度3.0~5.0m. 面层采用AC-20/5cm+AC-16/4cm厚沥青。
- 3、0+000~0+980段,对原有排水沟进行清淤总长980m,其中0+950~0+980段拆除重建原有排水沟左侧边墙总长30m,采用C25砼现浇。1+030~1+447段,新建排水沟总长417m,过水断面尺寸0.6×0.6m;1+447~2+205段,新建排水沟总长758m,过水断面尺寸0.4×0.4m;排水沟采用C25砼现浇、每10m需设一沉降缝、采用沥青杉木板分缝、缝宽20mm。
- 4、1+040~1+110、1+120~1+140段,新建C25砼挡墙总长90m,挡墙背需设置φ50排水管,排水管间距1.5m,末端采用尼龙绳包扎0.4×0.4m² 土工布; 挡墙采用C25砼现浇,每10m需设一沉降缝,采用沥青杉木板分缝,缝宽20mm,挡墙基础承载力fk≥100kpa。
- 5、挡墙应分段跳槽施工,分段长度不得大于5.0m,严禁全段开挖施工。
- 6、本工程新建C25排水沟处涉及中国移动通信电缆,由业主联系中国移动公司进行迁移改线。
- 7、其他未详事项均按有关规范执行。

核定	侵林	<b>₩</b> ₩₽	ツカロエ田峡北京北海州保护担孔が洗工 <del>和</del> 初设								
审查	是是	<b>六女</b> 县 	兴安县五里峡水库水源地保护提升改造工程								
校核	郭庆阳										
设计	五利洋	维修水源地管理道路横剖面图(2/7)									
制图		,									
项目负责人		比例	如图	日期	202	4. 09					
设计证	号: A145005162(临)	145005162(临)图号 五里峡/初设-水工-25									

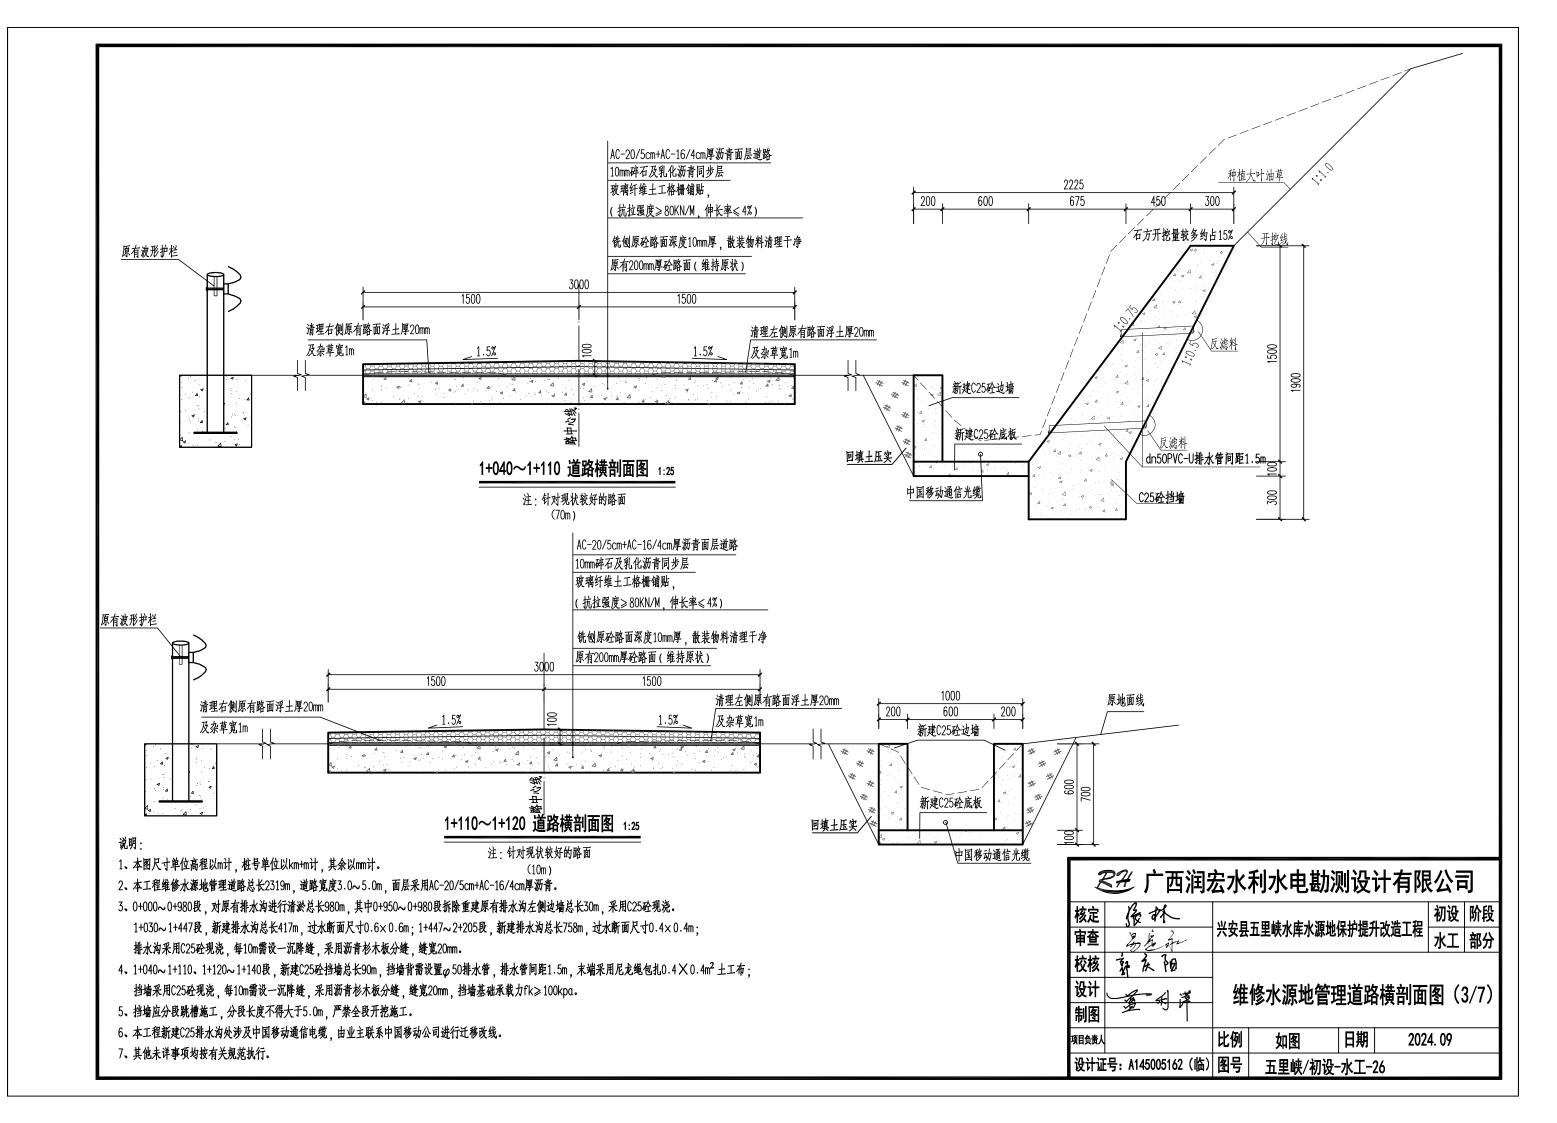


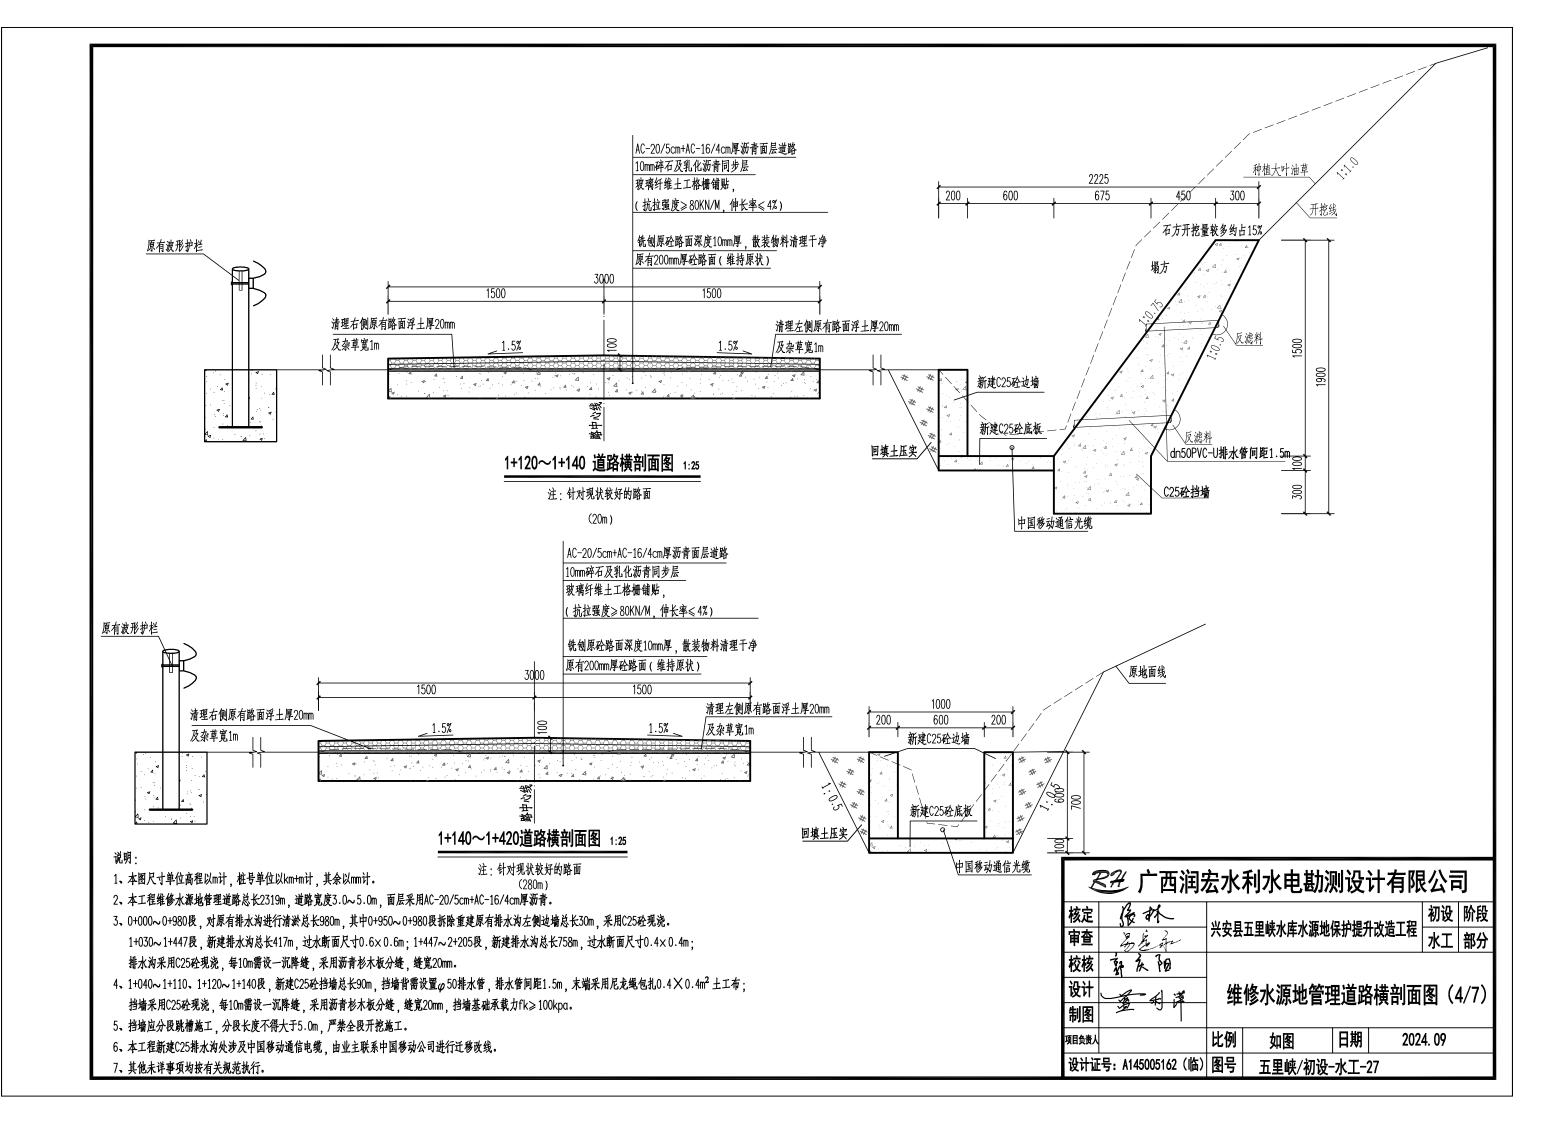


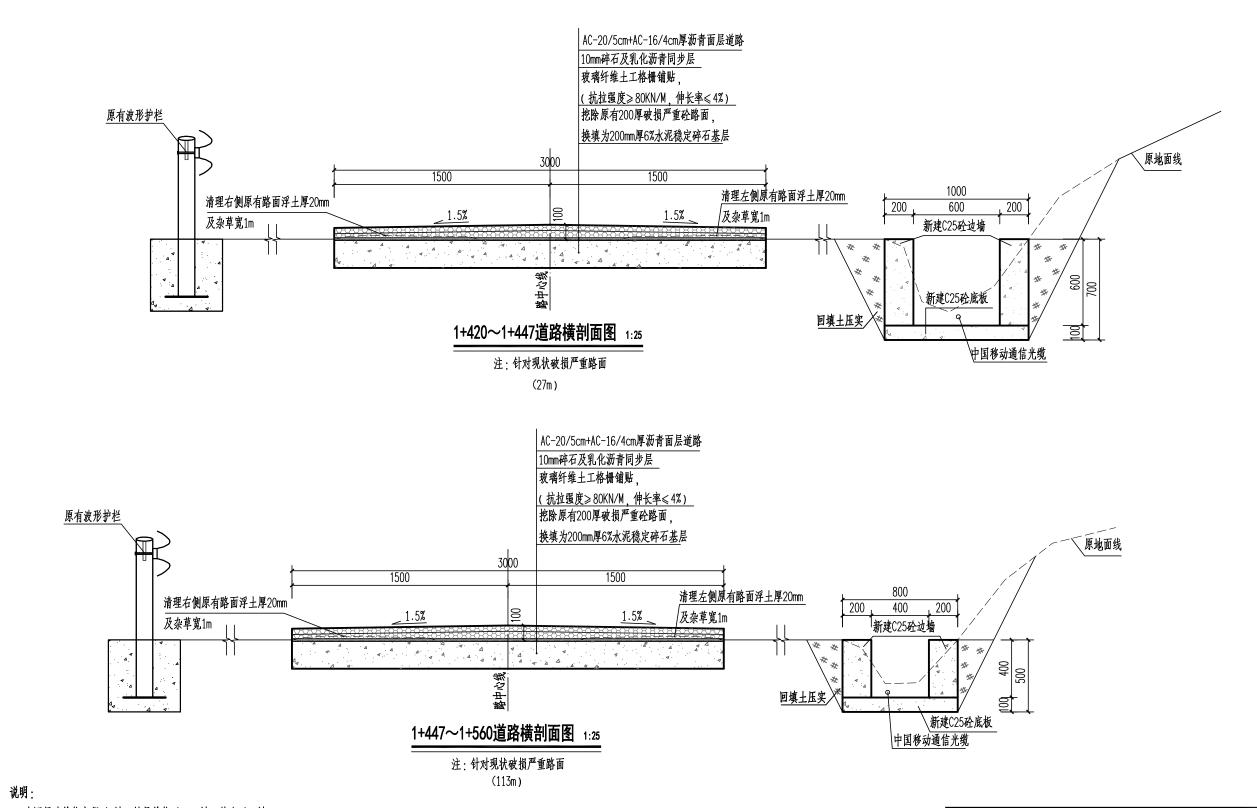

- 1、本图尺寸单位高程以m计,桩号单位以km+m计,其余以mm计。
- 2、本工程维修水源地管理道路总长2319m, 道路宽度3.0~5.0m, 面层采用AC-20/5cm+AC-16/4cm厚沥青。
- 3、0+000~0+980段,对原有排水沟进行清淤总长980m,其中0+950~0+980段拆除重建原有排水沟左侧边墙总长30m,采用C25砼现浇。 1+030~1+447段,新建排水沟总长417m,过水断面尺寸0.6×0.6m;1+447~2+205段,新建排水沟总长758m,过水断面尺寸0.4×0.4m;排水沟采用C25砼现浇,每10m需设一沉降缝,采用沥青杉木板分缝,缝宽20mm。
- 4、1+040~1+110、1+120~1+140段,新建C25砼挡墙总长90m,挡墙背需设置φ50排水管,排水管间距1.5m,末端采用尼龙绳包扎0.4×0.4m² 土工布; 挡墙采用C25砼现浇,每10m需设一沉降缝,采用沥青杉木板分缝,缝宽20mm,挡墙基础承载力fk≥100kpa。
- 5、挡墙应分段跳槽施工,分段长度不得大于5.0m,严禁全段开挖施工。
- 6、本工程新建C25排水沟处涉及中国移动通信电缆,由业主联系中国移动公司进行迁移改线。
- 7、其他未详事项均按有关规范执行。

• ' -""		1 3 3	13 12		•					
核定 後 科	W THE									
审查 名名和	兴安县五里峡水库水源地保护提升改造工程   水工   部									
校核 郭 庆 阳										
设计	── 维修水源地管理道路横剖面图(5/7)									
制图	,									
项目负责人	比例	如图	日期	202	4. 09					
设计证号: A145005162(临) 图号 五里峡/初设-水工-28										

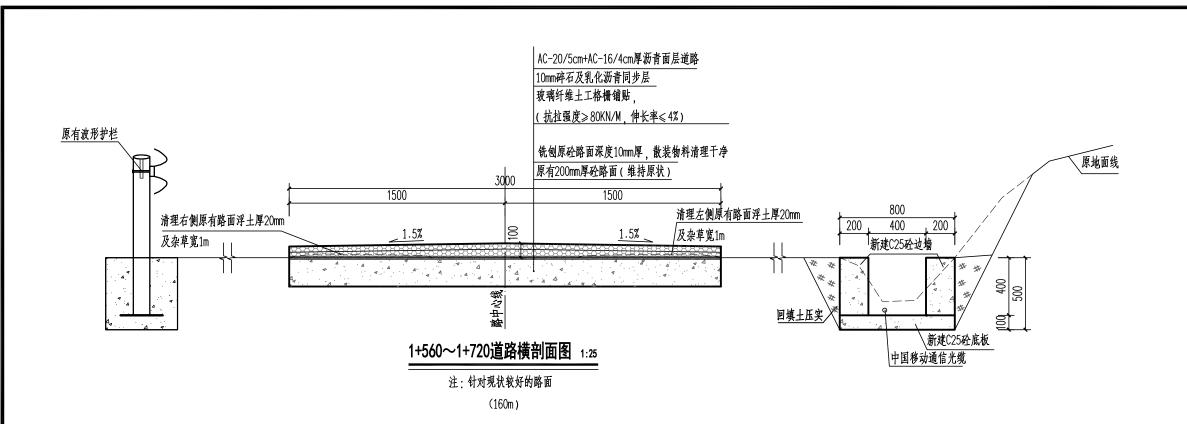

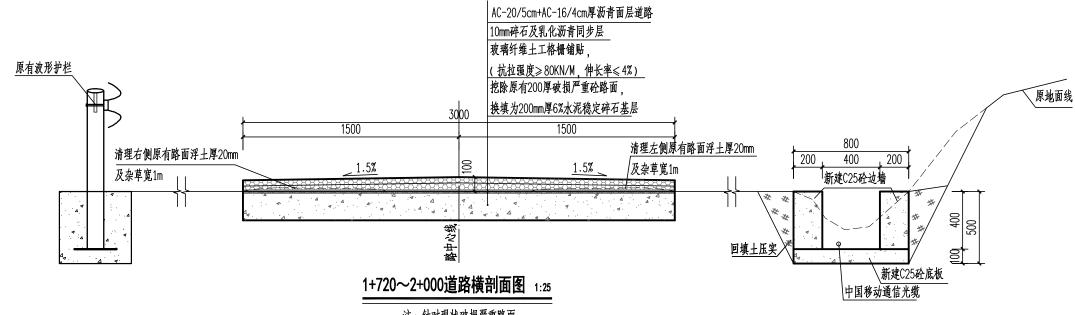



1、本图尺寸单位高程以m计,桩号单位以km+m计,其余以mm计。

注:针对现状破损严重路面 (280m)

- 2、本工程维修水源地管理道路总长2319m, 道路宽度3.0~5.0m, 面层采用AC-20/5cm+AC-16/4cm厚沥青。
- 3、0+000~0+980段,对原有排水沟进行清淤总长980m,其中0+950~0+980段拆除重建原有排水沟左侧边墙总长30m,采用C25砼现浇。 1+030~1+447段,新建排水沟总长417m,过水断面尺寸0.6×0.6m;1+447~2+205段,新建排水沟总长758m,过水断面尺寸0.4×0.4m;排水沟采用C25砼现浇,每10m需设一沉降缝,采用沥青杉木板分缝,缝宽20mm。
- 4、1+040~1+110、1+120~1+140段,新建C25砼挡墙总长90m,挡墙背需设置φ50排水管,排水管间距1.5m,末端采用尼龙绳包扎0.4×0.4m² 土工布; 挡墙采用C25砼现浇,每10m需设一沉降缝,采用沥青杉木板分缝,缝宽20mm,挡墙基础承载力fk≥100kpa。
- 5、挡墙应分段跳槽施工,分段长度不得大于5.0m,严禁全段开挖施工。
- 6、本工程新建C25排水沟处涉及中国移动通信电缆,由业主联系中国移动公司进行迁移改线。
- 7、其他未详事项均按有关规范执行。


_														
核定	资林	W#1	<b>工田峰小庄小海</b> 山,	初设	阶段									
审查	3 Eige	<b>六女</b> 县 	兴安县五里峡水库水源地保护提升改造工程 / 水二水二											
校核	郭庆阳													
设计、	着样	□ 维修水源地管理道路横剖面图(6/7)												
制图	多利序		12 7 m,		11/11/11									
项目负责人		比例	如图	日期	202	4. 09								
设计证书	设计证号: A145005162(临)图号 五里峡/初设-水工-29													

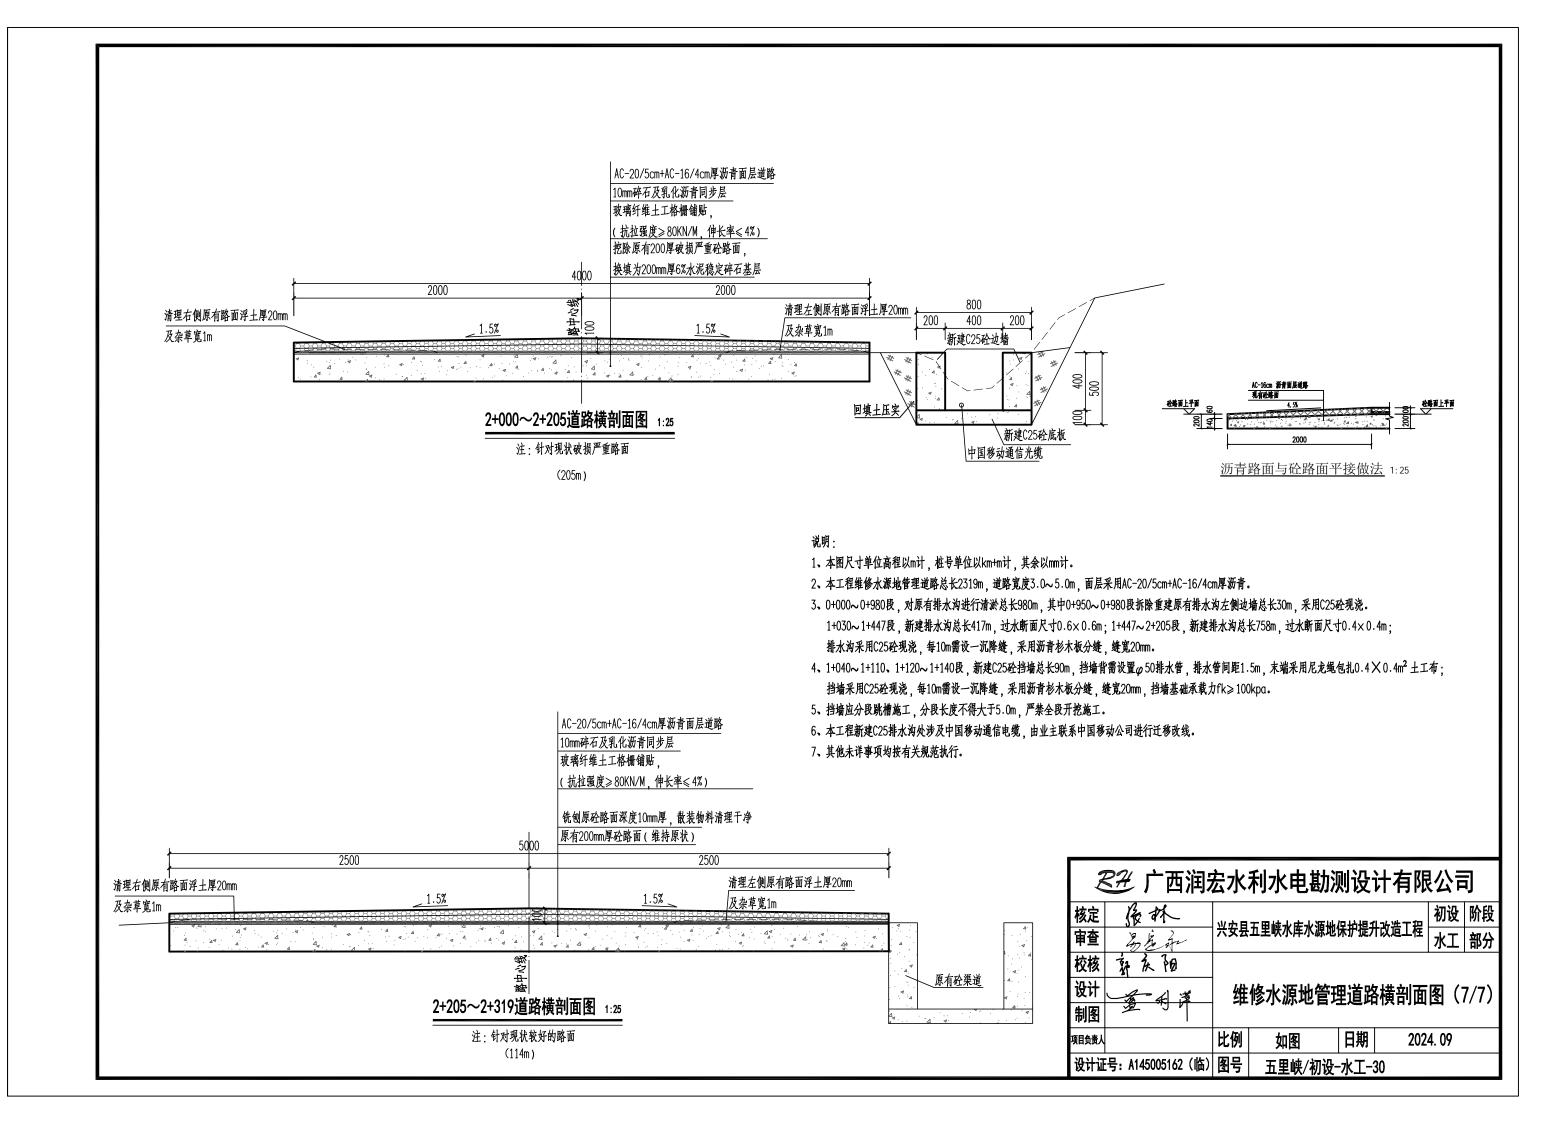


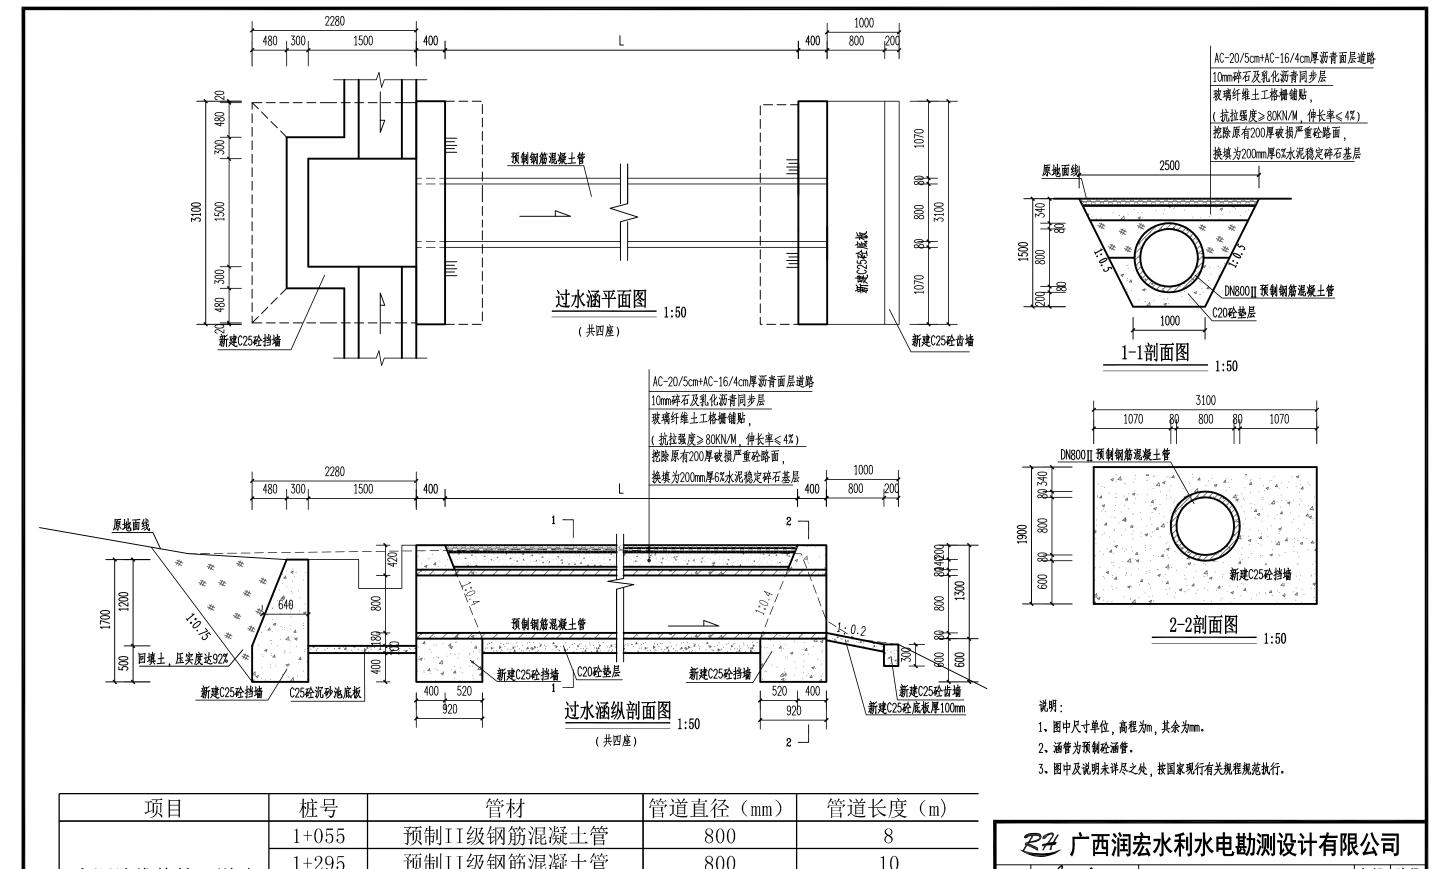

项目	桩号	管材	管道直径 (mm)	管道长度(m)
	1+055	预制II级钢筋混凝土管	800	8
	1+295	预制II级钢筋混凝土管	800	10
水源地维修管理道路	1+392	预制II级钢筋混凝土管	800	8
	1+715	预制II级钢筋混凝土管	800	8

`		<b>—</b> • J •	1 3.3	· · · · ·		. — .	•			
核定	强林	W	<b>小力日工田林小庄小海瓜内拉相打水块工</b> 和							
审查	为是引	六女会	兴安县五里峡水库水源地保护提升改造工程 水:							
校核	郭庆阳									
设计	金 并 漢	沉砂池及过路涵管设计图								
制图	多利片									
项目负责人		比例	如图	日期		4. 09				
设计证	设计证号: A145005162 (临) 图号 五里峡/初设-水工-31									

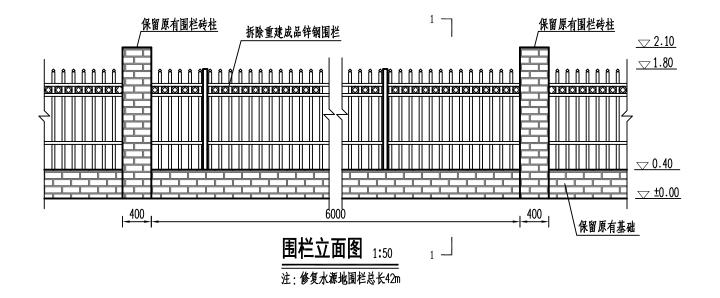


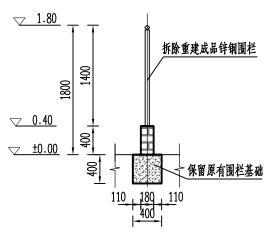

1-1剖面图 1:50

- 1、本图尺寸单位高程以m计,桩号单位以km+m计,其余以mm计。
- 2、图中标高土0.00为地面标高,此图仅标注相对高程,各柱号的建筑物高程可根据现场实际情况调整,但应注意连接平顺美观。
- 3、本次设计修复水源地围栏总长42m,围栏材料采用锌钢护栏网,型号三横档护栏,尺寸为1.4x3m, 规格是横杆40mmX40mm、竖杆19mmX19mm、立柱60mmX60mm,具体装饰图案可由厂家提供,甲方指定。
- 4、成品锌钢围栏与砖柱衔接处打膨胀钉。
- 5、其他未详事项均按有关规范执行。

							-			
核定	侵林	ハギロ	工用峰小牛小海州	初设	阶段					
审查	3 Est	<b>六女</b> 县 	兴安县五里峡水库水源地保护提升改造工程							
校核	郭庆阳			d. cm 15	/\n \   <del>     </del>					
设计	查利洋	修复水源地围栏设计图								
制图	多利序									
项目负责人		比例	如图	日期	202	4. 09				
设计证	号: A145005162(临)	图号	五里峡/初设-7	k工-3	2					

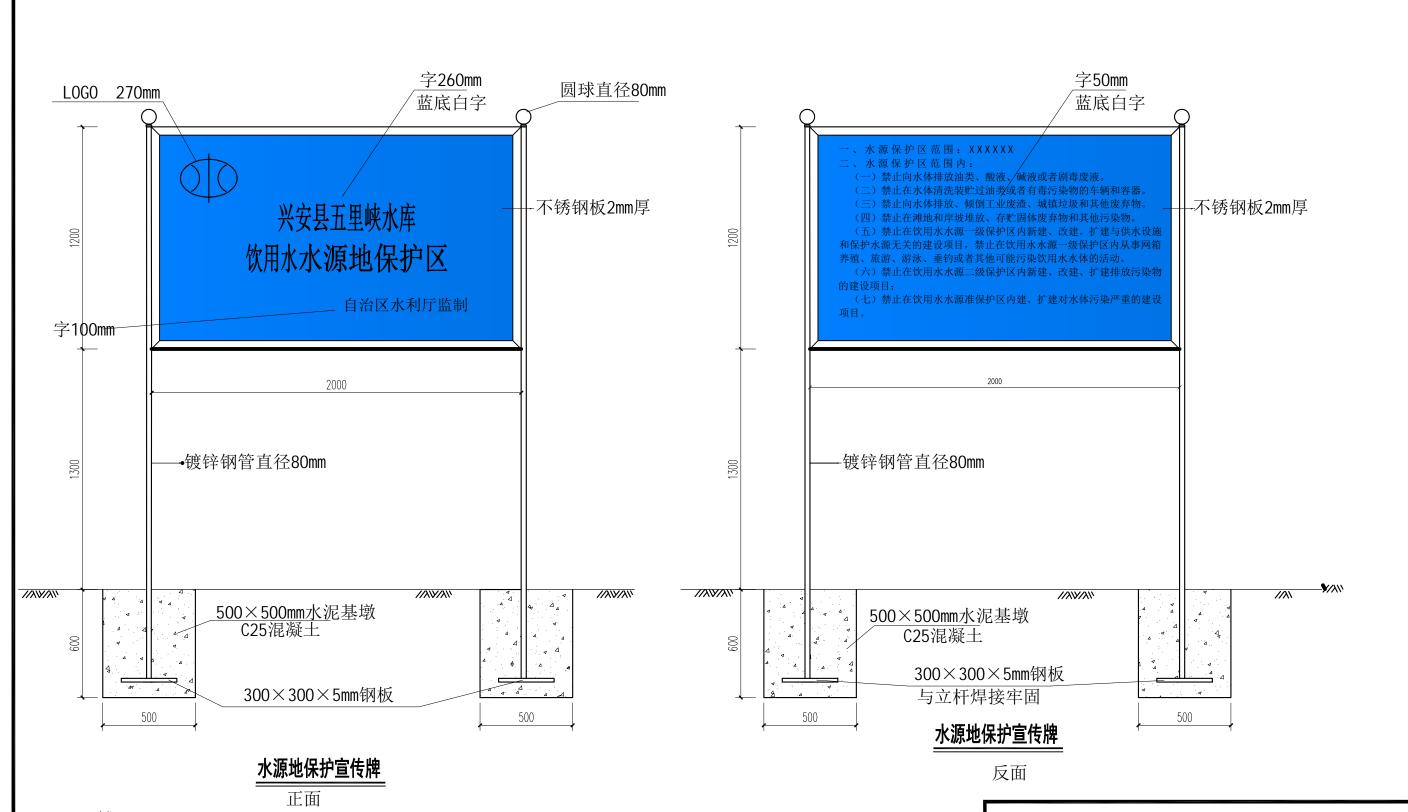



1、本图尺寸单位均以mm计。

2、标志牌材质采用铝合金板制作,并参照《饮用水水源保护区标志技术要求》的标准制作。采用双柱式支持方式,支柱采用钢质材料,支柱采用管状结构,管外径为8cm,支柱顶端与界标牌顶端基本齐平,左右外边缘衔接于两钢管支柱上固定。标志牌表面采用反光材料,反光性能可参照GB5768的要求执行。

- 3、宣传牌:在不同方位的人群易见处设立水源保护范围宣传牌,五里峡水库共设置宣传牌5面。
- 4、饮用水水源保护范围具体的管理要求,可引用《中华人民共和国水污染防治法》以及其它有关法律法规中关于饮用水水源保护区的条款和内容,本次宣传牌内容为暂定,施工阶段可由业主选定更改。
- 5、工程未尽之处按有关规范执行。

核定	强林	いか日	火力且工用棒头走头海 <u>地</u> 但拉根打头进工 <u>却</u>												
审查	易色子	六女会	兴安县五里峡水库水源地保护提升改造工程												
校核	郭庆阳	水源地保护宣传牌													
设计	金利漢	う													
制图	多利序		二十八八	心心区											
项目负责人		比例	如图	日期	202	4. 09									
设计证	号: A145005162(临)	图号	五里峡/初设-	水工一	-33										

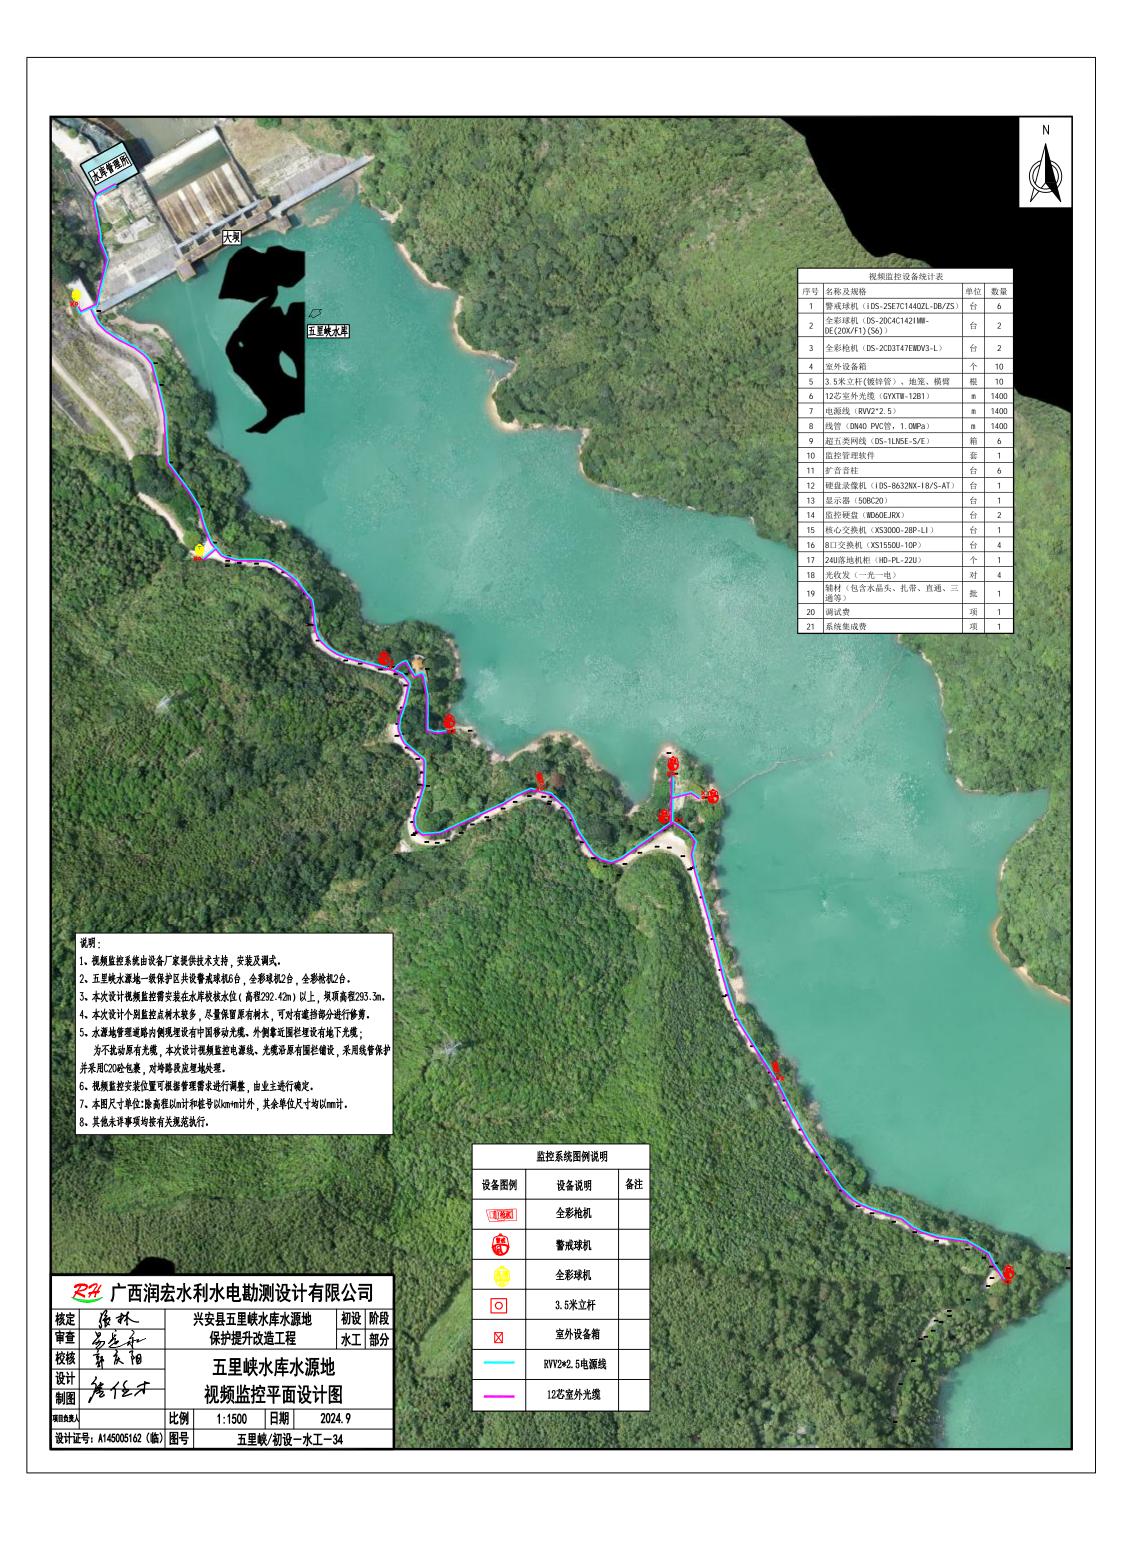

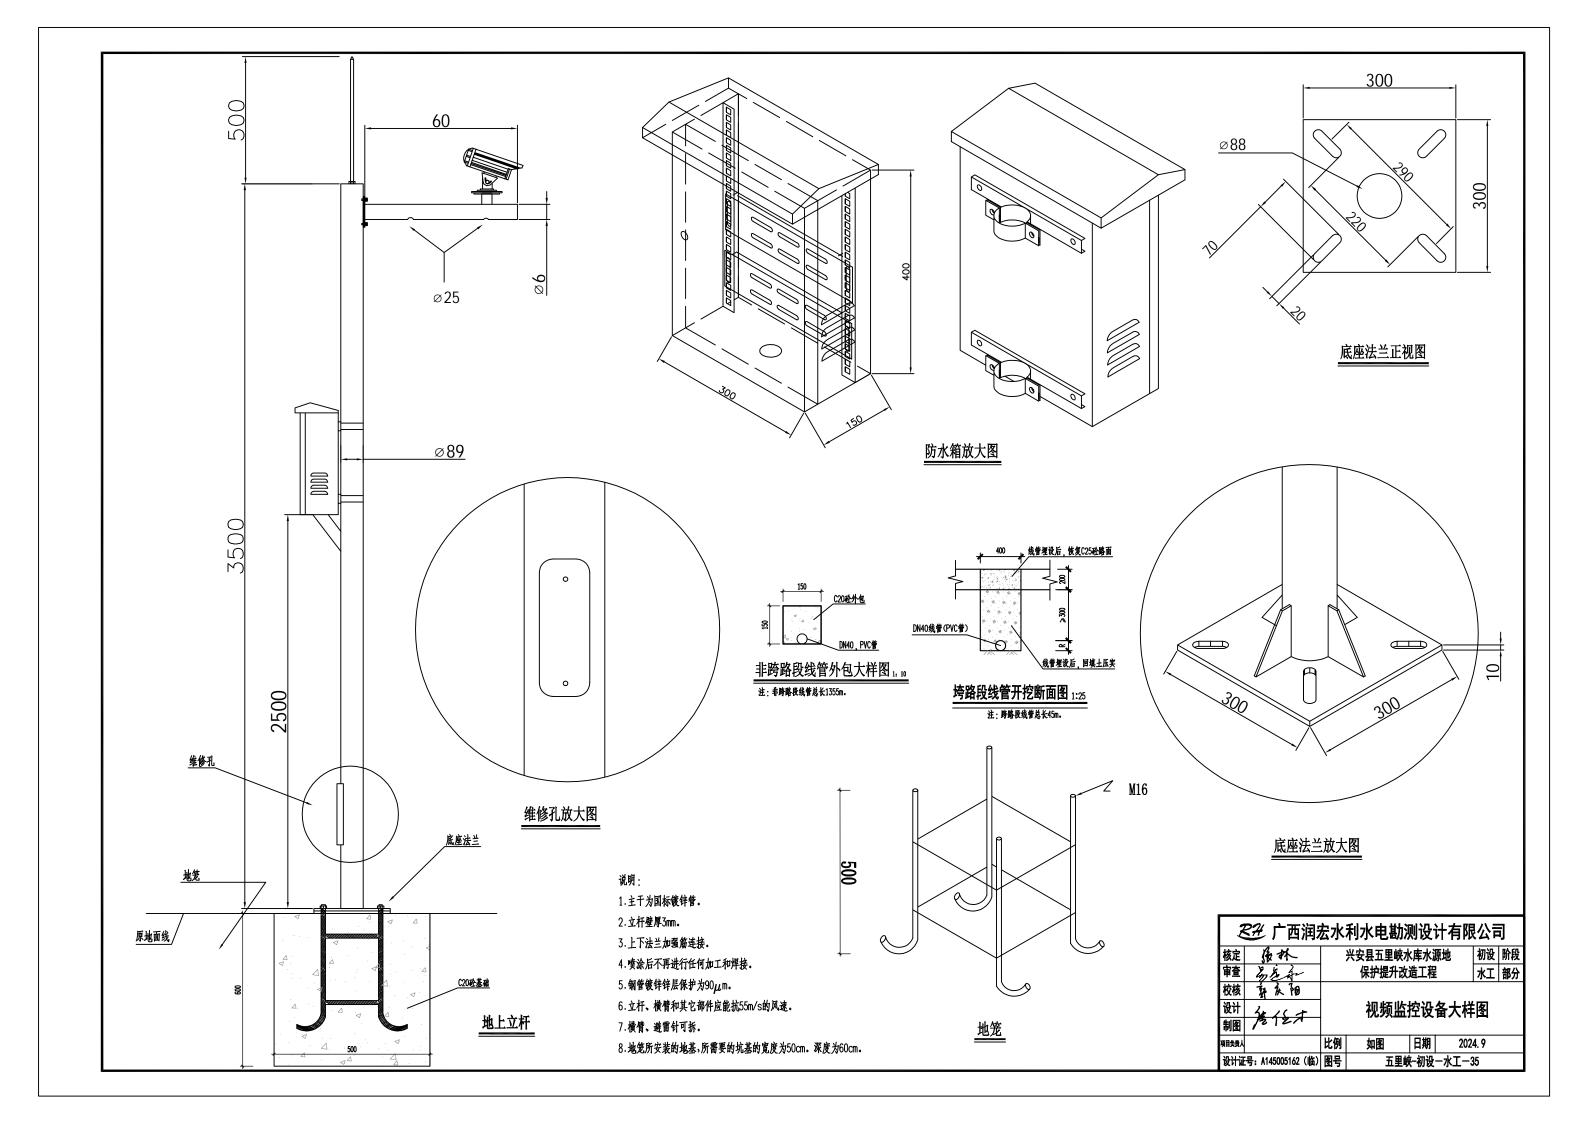

宇号	名称	型号	单位	数量	基本技术参数
01	警戒球机	iDS-2SE7C144Q ZL-DB/ZS		6	全景4mm400万全彩细节400万全彩震慑7寸32倍经济型枪球网络高清智能球机支持深度学习算法,提供精准的人车分类侦测、报警、联动跟踪支持强光提醒,报警联动束状光源,可实现150 m常亮光束指示支持强声提醒,内置可随球机转动的双喇叭,可实现警戒音100 m 60 dB,声音内容可选支持双路区域入侵侦测、越界侦测、进入区域侦测和离开区域侦等智能侦测并联动跟踪支持同时检测5张人脸,支持对运动人脸进行检测、跟踪、抓拍、评分、筛选,输出最优的人脸抓图支持两进一出报警、一进一出音频、最大支持256 GB MicroSD卡存储支持高效补光阵列,细节红外照射距离最远可达150 m,白光30 m,全景白光照射距离最远可达30 m IP66,抗干扰能力强,适用于严酷的电磁环境,符合GB/T17626.2/3/4/5/6四级标准
02	全彩球机	DS-2DC4C142 IMW-DE(20X/F1)(S6)	台	2	细节400万,全景200万120倍IH.265/Smart2651柔光补光(0-30米)红外补光(30-100米)IIP661最大支持2566     最大支持256GB microSD卡存储     IP66,抗干抗能力强,适用于严酷的电磁环境,符合GB/T17626.2/3/4/5/6四级标准     支持定时抓图与事件抓图功能。支持定时任务、一键守望、一键巡航功能。支持无插件Mac下的Safari浏览器的需求。支持海康SDK、开放型网络视频接口、ISAPI、GB/T28181、ISUP、萤石。支持OSD颜色自选。支持欠压检测。支持3D教字降噪。支持多播功能     支持超低照度,〖全景〗彩色:0.0005 Lux @ (F1.0,AGC ON) ,0 Lux with light;〖细节〗彩色:0.005Lux @ (F1.6,AGC ON),黑白:0.001Lux @ (F1.6,AGC ON),0 Lux with IR     支持SVC自适应编码技术。支持GBK字库、支持更多双字及生僻字量加。支持隐私遮蔽。支持ROI感兴趣区域增强编码。码流平滑设置、适应不同场景下对图像质量、流畅性的不同要求。支持三码流技术,每路码流可独立配置分辨率及帧率。细节支持20倍光学变倍,16倍数字变倍。支持高效补光阵列,细节红外照射距离最远可达100m,全景白光照射距离最远可达30m。细节支持最大2560?440@30fps高清画面输出     全景支持最大1920?080@30fps高清画面输出     中国加热玻璃,有效除雾。支持点击全景画面联动特写镜头,手动跟踪运动目标。支持双路区域入侵侦测、越界侦测、进入区域侦测和离开区域侦等智能侦测
03	全彩枪机	DS-2CD3T47 EWDV3-L	台	2	400万 1/1.8" CMOS 臻全彩筒型网络摄像机  • 最高分辨率可达2560 ?1440 @25 fps,在该分辨率下可輸出实时图像 • 智能侦测:支持越界侦测,区域入侵侦测  • 支持萤石平台接入• 支持背光补偿,强光抑制,3D数字降噪,120 dB宽动态适应不同监控环境  • 1个内置麦克风,高清拾音• 支持白光灯补光,最远可达30 m• 符合IP66防尘防水设计,可靠性高
04	监控管理软件	定制	套	1	支持训练进度可视化查询,支持多版本算法管理 支持周界算法(越界侦测、区域入侵、进入区域、离开区域)的推理、训练同时运行,业务不间断 支持设备自动素材收集、自动标定、自动训练、自动升级,无需人工干预的算法版本自动迭代
05	扩音音柱	定制	台	6	定制
06	硬盘录像机	iDS-8632NX-I8/S-AT	台	1	支持最大32階图片流周界自学习分析 2U标准机架式,8盘位录像机,ATX电源,支持满配8块12T 总容量96T 2个HDMI接口,2个VGA接口,可支持4K+1080P输出;2个RJ45 10M/100M/1000Mbps 网口 2个USB2.0接口、1个USB3.0接口;1个eSATA接口 支持RAIDO、1、5、6、10,支持全局热备盘(仅支持监控级AI盘或企业级硬盘启用RAID)报警10接口:16路报警输入,4路报警输出;串行接口:1路全双工485接口,1路标准RS-232接口产品性能:输入带宽:320Mbps;输出带宽:256Mbps;接入能力:32路H.264、H.265格式高清码流接入解码能力:最大支持16?080P解码
07	显示器	50BC20	台	1	支持分辨率: 3840×2160;亮度: 200nits(Typ);对比度: 1200:1;刷新频率: 60HZ; 水平可视角: 176; 垂直可视角: 176; 酷开平台: 酷开8.0; Android: Android 9.0; 影视后台: 腾讯视频; 扬声器: 10W×2 自带环绕音效; 内存: 1.5G + 8GB EMMC; CPU:A35×4; 整机功耗: 120W; 待机功耗: <0.5W; 能效指标: 4级; 电源: 220V 端囗: WIFI、蓝牙、HDMI X2、RF输入、usb接□X2、AV输入、耳机输出、同轴音频、IR转发输出、TF卡槽、VGA、整机重量: 11.8kg; 安装方式: 底座, 壁挂; 尺寸(整机)(宽×厚×高): 1110×274×717 尺寸(包装)(宽×厚×高): 1240×145×760

序号	名称	型号	单位	数量	基本参数
8	监控硬盘	WD60EJRX	台	2	6T监控紫盘
9	8口交换机	XS1550U-10P	台	4	1. 8个千兆电口 2. 2个千兆光口 3. 交换容量56Gbps 4. 包转发率14.88Mpps
10	核心交换机	XS3000-28P-LI	台	1	1. 二层管理型交换机 2. 24个干兆电口 3. 4个干兆SFP光口 4. 交换容量336Gbps 5. 包转发率96Mpps 6. 支持全端口线速转发
11	3.5米立杆	定制	根	10	3.5米立杆、地笼、横臂
12	24U落地机柜	HD-PL-22U	个	1	22U落地机柜
13	室外设备箱	定制	个	10	国产、定制
14	电源线	RVV2*2.5	米	1400	RVV2*2. 5
15	超五类网线	DS-1LN5E-S/E	箱	6	超五类网线
16	12芯室外光缆	GYXTW-12B1	米	1400	12芯室外光缆
17	光收发	定制	对	4	一光一电
18	线管	定制	米	1400	定制
19	辅材	定制	批	1	包含水品头、扎带、直通、三 通等辅材
20	调试费	定制	项	1	国产、定制
21	系统集成费	定制	项	1	包含设备安装、线缆预埋等

- 1、视频监控系统由设备厂家提供技术支持,安装及调式。
- 2、其他未详事项均按有关规范执行。

[ [	<b>医</b> 广西润宏水利水电勘测设计有限公司												
核定	海林		兴安县五里峡水库水源地 初设 阶										
审查	易色和		保护提升改造工程 水工 部分										
校核	朝庆阳												
设计	3416+	初	视频监控系统	设备	表及技	术参	数						
制图	12/2/												
项目负责人		比例	如图	日期	202	4. 9							
设计ii	E号: A145005162(临)	图号 五里峡-初设一水工一36					·						