# 灵川县白云江水库标准化创建工程

# 施工图设计

【第一册:景观工程,共1册】

# **永建设计集团有限公司**

市政行业(给水工程、排水工程、城镇燃气工程、热力工程、环境卫生工程、桥梁工程、道路工程)专业乙级: A452007863

二零二五年五月

# 灵川县白云江水库标准化创建工程

董事长:

总 经 理:

技术负责人:

项目负责人:

专业负责人:

A AR

Am Ma

ANK

另降禄

**逾** 永建设计集团有限公司

# 图纸目录

市政行业(给力	永 建 设 计 集 团 有 限 公 <t程、排水工程、城镇燃气< th=""><th>可目名称(</th><th></th><th>中心</th><th></th><th></th><th colspan="3">版次 第一版 第 1 页共 2 页</th></t程、排水工程、城镇燃气<>	可目名称(		中心			版次 第一版 第 1 页共 2 页		
热力工程、环 专业乙级: A4	境卫生工程、桥梁工程、道 52007863		JGXLZ-20250725-JZJG014 设计	十阶段: 施工图	专业:	景观	日期: 2025.05		
序号	图 号	<u>冬</u>	名	更 改 讠 (涉及的原		图幅	标准图集号		
01		封面				A3			
02		图纸目录01				A3			
03	SM-1.1	改造设计说明—				A3			
04	SM-1.2	改造设计说明二				A3			
	总图部分								
05	ZP-00	白云江水库总平面图				A0			
06	ZP-A-01	库区管理所改造前现	见状平面图			A3			
07	ZP-A-02	库区管理所改造后 <sup>3</sup>	 P面图			A3			
08	ZP-A-03	库区管理所改造后村	示高平面图			A3			
09	ZP-A-04	库区管理所改造后所				A3			
10	ZP-A-05	库区管理所改造后物				A3			
11	ZP-B-01	大坝区域改造总平成				A3			
	详图部分								
12	YS-1.1					A3			
13	YS-1.2	新建围墙详图二				A3			
14	YS-2.1	新建照壁宣传栏详图				A3			
15	YS-2.2	新建照壁宣传栏详图				A3			
16	YS-2.3	新建照壁宣传栏详图	 			A3			
17	YS-3.1	新建管理房围墙详图				A3			
18	YS-4.1	管理房院子规整做法	 去详图			A3			
19	YS-5.1	水池及围墙改造详				A3			
20	YS-6.1	—————————————————————————————————————	_			A3			
21	YS-6.2	—————————————————————————————————————	_			A3			
22	YS-6.3	停车场遮阳棚详图-				A3			
23	YS-6.4	停车场遮阳棚详图-				A3			
24	YS-7.1	大坝 LOGO 字体详				A3			
设计:	<b>学春</b> 衣 专业:	<b>负责人:</b>		<b>一</b>	定: 核	<b> 全峰</b>   校			

# 图纸目录

<u> </u>										
	永 建 设 计	建设单位							版次	
	集团有限公	∃   ^	川县水利工程	服务中心					第一版	
	プリノ」 朱 凶 行 NK 石 可 项目名称(子项名称)  政行业(給水工程、排水工程、城镇燃气工程、 カ工程、环境卫生工程、桥梁工程、道路工程)								第 2 页共 2 页	
专业乙级: A			T :YJGXLZ-20250725-JZJG01	设计阶段	:施工图	专业:	景观	日期: 2025.05		
序号	图 号 (通知单编号)	<u>冬</u>	名		更 改 i		图	幅	标准图集号	
25	YS-T-1.1	通用做法详图					A3			
26	YS-T-1.2	坝顶栏杆改造详	<u>冬</u>				A3			
	绿化部分									
27	LS-1.1	绿化施工设计说明	—————————————————————————————————————				A3			
28	LS-1.2	绿化施工设计说明	 明二				A3			
29	LS-2.1	A区绿化种植平面					A3			
	电气部分									
30	DS-01	电气设计说明					A3			
31	DS-02	白云江水库照明	 总平面图				A0			
32	DS-03	照明设施大样图					A3			
							I			
	1		1		1				1	
ı				 	<u> </u>	ı .	· · ·			
<b>}</b> 计:	<b>学春</b> 专业	负责人:	能	ž: <b>1</b>	旋	定: 1	易全確	校对	11	

项目二维码信息

项目二维码信息

### 一、设计依据:

- 1 甲方与我公司签订的设计合同及设计委托书。
- 2 经甲方及地方有关部门审批通过的规划及方案设计。
- 3、主要的国家及地方各有关现行工程建设规范、规程和规定:
- 《民用建筑设计统一标准》GB50352-2019
- 《环境景观—室外工程细部构造》15月012——1)
- 《混凝土结构设计规范》GB50010——2010
- 《钢结构设计规范》(GB50017-2017)
- 《建筑设计防火规范》(GB50016-2014(2018版))
- 《 砌体结构设计规范》GB50003——2011
- 《建筑工程建筑面积计算规范》(GB/T50353-2013)
- 《房屋建筑制图统一标准》(GB/T50001-2017) 《城市绿地设计规范》GB50420-2007(2016年版)
  - 《水利工程标识牌设置规范》(DB33/T-2019)

#### 二、项目概况:

- 1、项目名称·灵川县白云江水库标准化管理建设工程
- 2、建设单位·灵川县水利工程服务中心
- 3、建设地点:白云江水库位于灵川县三街镇陡上坪村西
- 4、涉及改造主要建设内容:(1)原有旧房拆除重建。
- (2)原有综合楼外立面及顶棚翻新(量按实际)。
- (3)内院地面翻新,采用水泥压膜。
- (4)保留旧房靠路一侧毛石墙,并在其上新建围墙(量按实际)。
- (5)增设停车棚。
- (6)移植内院1株银杏、1株枇杷、1株朴树。
- (7)移植桂花4株。
- (8)新建照壁(宣传栏)及周边花池。
- (9)新建管理房院子围墙。
- (1○)管理房院子规整。
- (11) 在坝体背水面中间墙面上增加"白云江水库"立体字。
- (12) 坝顶地面及护栏翻新。
- (13)增加太阳能路灯,电线敷地铺设(量均按实际)。

#### 三、 设计总则:

- 1、本图所注尺寸除总平面图和标高以米计外,其余均以毫米计。
- 2、±○.○○○ 标高对应黄海高程现场确定。
- 3、凡施工及验收规范(如屋面、砌体、地面、门窗等)已对建筑物所用材料、规格、施工要求及验收等有规定者,本说明不再重复,均按有关现行规范执行。
- 4、所有与工艺、给排水、强弱电、空调通风、煤气动力等专业有关的预埋件、预留孔洞、请见相关专业图纸配合施工。
- 5、凡说明所规定各项,在设计图纸中另有说明时,应按具体设计图的要求施工。
- 6、建筑平、立、剖面图及节点详图使用时,应以所注尺寸为准,不能直接以图纸比例度量。
- 6、设计标高:

总体定位详见总平面图:总平面图上城市道路标高,用地红线定位均应按市政测量控制座标网中X轴与Y轴的座标值定位,并应征得有关部门认可批准后方能施工。

# 改造设计说明一

### 四、园建工程:

- 1、地面铺装。
- (1), 地面垫层应铺设在均匀密实的基土上,耕土和淤泥必须挖除后用素土或灰土分层夯实。当地基土质较差时,可用碎石、卵石或碎砖等夯入土中,以加强基土。对较弱 地基的利用或处理 可参照"工业与民用建筑地基基础设计规范"办理。
- (2). 各类地面垫层厚度选定除应考虑地面荷载、分层压实填土外、对有腐蚀介质作用的地面或面层设计质量有较高要求以及地面面积较大时,均宜采用1○○厚C15混 凝土垫层。
- (3). 各类地面所注混凝土垫层厚度系考虑该类地面的一般使用情况(活荷载≤4kN/m)及面层材料标准高低确定。单项工程设计中,当使用荷载或设计要求与"做法
- "中垫层厚度不相适应时,应按规范计算确定垫层厚度。当垫层下设有灰土地基加强层时,垫层厚度可乘折减系数0.75,但最薄不得小于60mm。
- (4),各类地面的地基素土夯实均为素土分层夯实,每层松土厚度不超过250mm,其垫层下土层的压实系数(土的控制干容重与最大干容重的比值)不应小于93%。
- (5),对于防裂有严格要求的楼地面,可在基层上(混凝土垫层或楼板面上)增加40厚C20细石混凝土,内配?4钢筋双向距200mm。
- (6),所有铺装材料必须完整,无破损、裂缝以及缺角现象。所有同一品种石块必须由同一供货地统一批次供货尽可能减少同一品种石材的色差。
- (7).底层地面的混凝土垫层,应设置纵向缩缝及横向缩缝。纵向缩逢采用平头缝,其间距为3-6m;横向缩缝宜采用假缝,其间距为6-12m。
- 2、道路、台阶、坡道:
- (1), 路面横坡: 人行道为2-3%, 混凝土车行道为1-1.5%, 沥青面层为1.5-2%。
- (2)、混凝土路面纵、横向缩缝间距5-6m,伸缝间距一般为20-30m,缝宽20mm,沥青灌缝。
- (3) 路面宽度、坡度及道牙、排水□等均见单项工程设计处理。
- (4) 台阶或坡道下回填土须分层夯实。
- 3、排水沟、井盖·
- (1), 砖砌排水沟用MU15砖、M7.5水泥砂浆砌筑。
- (2).排水沟如遇填土,沟底C15混凝土垫层下应加铺50-70mm 粒径卵石(或碎石)一层夯入土中。
- (3) 排水沟纵向坡度为○.5%·
- (4),排水沟与勒脚交接处设变形缝,缝宽30mm灌建筑嵌缝油膏,深50mm。
- (5).每30-40m设变形缝, 缝宽30mm灌建筑嵌缝油膏。
- (6),如井盖位置一半处于硬地上,一半处于软景上,现场需及时通知景观设计师修改平面布局。

#### 4、基础:

- (1).埋置深度:基础应置于坚实土层之上,凡标高达不到设计要求时应抛垫碎石分层夯实;重要建筑基础应预先构筑。当无特别说明时,基础埋置深度应≥700mm。
- (2),地形变化:当地形变化较大时,基础标高相应变化,长型建筑物如走廊、围墙、挡土墙等条形基础应做成台阶型,其长度及高度比控制在2/1之内。
- (3), 地基变化; 当发现建筑物、水池、广场处于不同地基情况, 如自然土和防空洞, 地下车库之上时, 应通知设计单位设计变形缝或加强上部整体刚度。

# 5、其他:

- (1),在墙面、地面、顶棚上固定各种设备、管线支架、建筑配件以及建筑装修的固定件,凡有条件均应采用钢制膨胀螺栓、塑料胀管、射钉等安装构件以 代替在混凝土或砖墙中预埋件等做法,固定构件按其允许荷载、规格等有关技术参数选用。
- (2),油漆采用硼砚酚醛防锈漆打底,酚醛磁漆二度。重要的特色金属构件如无特殊说明均采用烤漆工艺。
- (3),如采用当地材料、施工习惯做法,而因地制宜略作适当调整时,则单项工程设计需另作说明。
- (4). 所有室外墙面所用之外墙涂料,均应具有防水、防污及适应当地气候条件的耐候性。



# 永建设计集团有限公司 市政行业(给水工程、排水工程、城镇燃气工程、热力工程)专业乙

<del>-</del> -1	N.A
ر-−	
A452007863	工程
C级: A452007863	_

建设单位	灵川县水利工程服务中心	审定	周永健	ANK	軍	核	周永健	Ask
r 20 / 4 / 4	3 川日イニケナンはたみかが降土布	项目负责人	周永健	Ank	校	对	宋泽禄	多译禄
L程名称	灵川县白云江水库标准化创建工程	专业负责人	宋泽禄	字译禄	设	计	杨伟	初作
				•				-

图名	工程编号	YJGXLZ-20250725-JZJG014	专业	景观工程
· · · · · · · · · · · · · · · · · · ·	设计阶段	施工图	修正版号	
改造设计说明一	图号	SM-1.1	日期	2025.05

# 改造设计说明二

## 五、金属结构工程

- 5.1. 金属构筑物需经专业公司深化设计:
- 5.2. 圆钢、方钢、钢管、型钢、钢板采用Q235B钢、钢筋采用HPB235级钢,不锈钢应符合国家有关标准(不锈钢除特殊注明外,均采用304)、钢和不锈钢之间的焊接采用不锈钢焊条。
- 5.3. 焊接及焊接材料应符合《钢结构焊接规范》GB 50661—2011的有关技术规定。电焊条选用E43的手工电弧条型号。焊缝应满焊并保持焊缝均匀,不得有裂缝、过烧现象,外露处应挫平、磨光。焊缝高度8mm;焊缝长度见各大样。安装后不应有歪斜、扭曲、变形等缺陷;
- 5.4. 钢板制作的装饰件应保持边角整齐、切割部位须挫平磨光、不得留有切割痕迹和毛刺。
- 5.5. 预埋铁件应进行防锈处理。外露钢材宜采用热镀锌处理:
- 5.7. 钢构件表面装饰及防腐防锈处理工艺如下:
- 5.7.1.有油的铁器底材、须用棉布蘸90#汽油或醇酸稀释剂去除底材表面的油污,再用砂光机或纱布打磨平整。
- 5.7.2. 生锈的底材须用钢丝刷、砂布、砂光机等专业工具打磨、除锈、露出新底材。
- 5.7.3. 底材如有低洼不平之处、薄涂底漆、干透后用腻子填平、待干透后用砂布打磨平整。
- 5.7.4. 最后须用干净的棉布把底材擦拭干净,去除浮锈和灰尘,保证底材无油,无锈无尘,且平整光滑,以确保底漆涂膜的附着力。
- 5.7.5. 防腐涂层:底漆为环氧富锌漆两道,干膜厚度 $2\times50~\mu\mathrm{m}$ ;中间漆为环氧富锌漆一道,干膜厚度 $60~\mu\mathrm{m}$ ;面漆为环氧聚氨脂漆两道,干膜总厚度 $65~\mu\mathrm{m}$ 。
- 注:底漆表干时即可涂装面漆;或底漆实干后用砂纸打磨,去除灰尘后涂装面漆。千万不要在底漆半干的状态下涂装面漆,以免引起咬底等漆病;稀释剂禁止使用劣质稀料,以免造成干燥时间慢等不良现象。

#### 六、绿化工程

- 1. 依据地形设计图将绿地地形先用就近符合要求的土源处理成低于设计标高 30cm 的初步地形;然后在此地形表面填上 30cm 符合种植土质要求的表土至设计地形标高。如绿地内现有土已符合种植土要求,则可一次完成地形处理。
- 2. 点景乔灌木、特选乔灌木及景观树阵乔木等在施工进场前,需由甲方、设计方对树种树型进行确认并认可后方可实施,以保证景观设计意图的落实。
- 3. 其它详绿化说明:

#### 七、水电工程

- 1. 园林灯具须按照景观建筑师提供的意向图选择灯具样式,并提供灯具样板, 经甲主及设计师确认用方可施工;
- 2. 预理管线及喷头均应作防腐防锈处理, 地下管线应在道路、广场垫层施工及绿化施工前铺设完毕。高功率的灯具应距植物1. OM 以外设置 以免影响植物的正常生长。
- 3. 其它详水电各专业说明:

#### 八、其它

- 1、室内外露明钢构件、栏杆先刷防锈漆道后,再选用醇酸清漆涂刷;凡与砖(砌块)或混凝土接触的木材表面均须做防腐处理。
- 2、本图所有标注的各种留洞与预埋件应与各工种密切配合,确认无误方可施工:预埋件预留孔洞均应在主体工程施工时同步留设,不得事后凿洞,
- 3、施工过程发现现场实际与图纸标示不符。应及时通知设计人员到现场协商解决。
- 4、地基、基础、主体工程、竣工验收等,应及时通知设计人员到现场参加验收;施工单位送我院签字盖章的验收资料应真实有效,与现场实际相符
- 5、本说明未详之处,应按国家、地方现行施工验收规范、规程及当地建设主管部门规范性文件的规定进行施工。


### 九、备注

- 1. 本图为正式设计成果图,施工前施工方应认真审查图纸,经施工图会审后,在确定各工种施工图无误且意见一致后,方可进行施工。
- 2. 图中有多处类似做法时, 若在局部图纸中未做交代,则按已做交代的图纸内容统一做法。
- 3. 施工中如需改变设计意图, 应与设计师商议。

- 4. 一切依图内数字所示为准, 尺寸量度以地盘实物为准。
- 5. 施工应按设计图施工,如有改变,需征得设计单及有关部门批准。
- 6. 凡是施工单位或者其他第三方协作单位二次深化的内容均需反提成果予我方审核确认,无问题后方可实施。
- 7. 未详尽处施工应按国家及本地区现行有关施工规范进行施工。

#### 十、图纸组织框架及代码符号

图号说明·

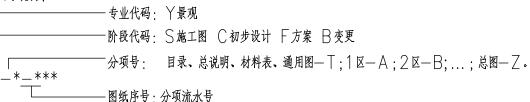

图纸编排顺序: 平面图、整体立面(剖面)图、放大图(平面或铺装、植物)、详图

序号	项目名称	单位	数量	备注
_	拆除部分	1 12	M.E.	III EE
1	拆除原有建筑及过道	m²	179	砖砌结构,以实际发生量结算
2	铲除原有综合楼外立面瓷砖	m²	234. 35	以实际发生量结算
3	拆除生产性用房内院原有花池	m²	24	单砖砌筑, 0.3cm高, 以实际发生量结算
4	拆除生产性用房内院混凝土地面	m²	146	混凝土厚度暂按150mm算,以实际发生量结算
5	拆除原有洗菜台	m²	1.5	预制混凝土板, 0.7m高
6	拆除生产性用房外院原有花池	m²	14. 9	单砖砌筑, 0.3cm高, 以实际发生量结算
7	拆除原有垃圾回收点	m²	2	砖砌,以实际发生量结算
8	拆除管理房院子原有围墙	m	16. 7	砖砌,以实际发生量结算
9	拆除管理房院子原有建筑	m²	9.8	砖砌,以实际发生量结算
10	拆除原有架空电线及电杆	项	1	以实际发生量结算,具体拆除位置由甲方定
11	移植银杏树	株	1	胸径35cm以上,以实际发生量结算
12	移植枇杷	株	1	胸径20cm以上,以实际发生量结算
13	移植朴树	株	1	胸径20cm以上,以实际发生量结算
14	移植桂花	株	4	胸径15cm以上,以实际发生量结算
=	新建、改造部分			
1	新建生产用房	m²	230	建筑面积,以实际发生量结算
2	原有综合楼外立面改造	m²	234. 35	真石漆,以实际发生量结算
3	原有综合楼顶棚翻新	m²	258. 3	顶棚重新刷漆,以实际发生量结算
4	新建停车棚	m²	102. 78	热镀锌方管+长城板,以实际发生量结算
5	地面压膜	m²	268.5	生产性用房内院,600*300图案,以实际发生量结算
6	新建围墙	m	26	生产性用房内院,砖砌,真石漆饰面+灰瓦
7	小铁门	个	1	生产性用房内院, 1.5*2m, 以实际发生量结算
8	新建花池	m²	6	生产性用房内院,以实际发生量结算
9	鹅卵石花池围边	m²	0.78	生产性用房内院,以实际发生量结算
10	原有水池改建	m²	8. 76	生产性用房内院,拆除中间隔墙,合为一个水池,真石漆饰面,以实际发生量
11	新建照壁	ш	8	生产性用房外院,真石漆饰面,以实际发生量结算
12	照壁宣传栏	m²	10.35	亚克力材质, 水利宣传文化, 以实际发生量结算
13	600x300x120厚C30预制混凝土道牙	m	14. 52	花池围边,以实际发生量结算
14	新建管理房院子围墙	m	71. 1	毛石+304仿竹不锈钢格栅组合,以实际发生量结算
15	管理房院子规整	m²	196. 76	除杂,平整,以实际发生量结算
16	900×500×150 成品地沟板	m²	63.76	以实际发生量结算
17	管理房院子铁门	个	2	304仿竹不锈钢格栅,以实际发生量结算
18	坝顶地面翻新	m²	279. 4	防滑砖,以实际发生量结算
19	坝顶栏杆翻新	m²	156. 75	喷真石漆,栏杆长度130.625m,高度1.2m,只做邻路一面,以实际发生量结算
20	水坝标识字	项	1	不锈钢字, "白云山水库"五个字, 3*3m/字, 以实际发生量结算
21	绿化	m²	30. 9	以实际发生量结算,详见LS-02绿化平面图
22	电气照明	项	1	太阳能灯10套,以实际发生量结算,详见DS-02电气照明平面图
23	电线埋地敷设	项	1	以实际发生量结算




永建设计集团有限公司								
市政行业(环境卫生工程、桥梁工程、道路工程)专业乙级:A452007863								
政行业(给水工程、排水工程、城镇燃气工程、热力工程) 专业乙级:A452007863								

建设单位	灵川县太利工程服务中心	审定	周永健	Ask	車	核	周永健	ANK
工程名称	灵川县白云江水库标准化创建工程	项目负责人	周永健	Ask	校	对	宋泽禄	另降禄
	火川去日ム斗小年的作品则夹土住	专业负责人	宋泽禄	岩泽族	设	计	杨伟	初作

图 名	工程编号	YJGXLZ-20250725-JZJG014	₹¥	京观上柱
办告设计说明 <u>一</u>	设计阶段	施工图	修正版号	
改造设计说明二	图号	SM-1.2	日期	2025.05




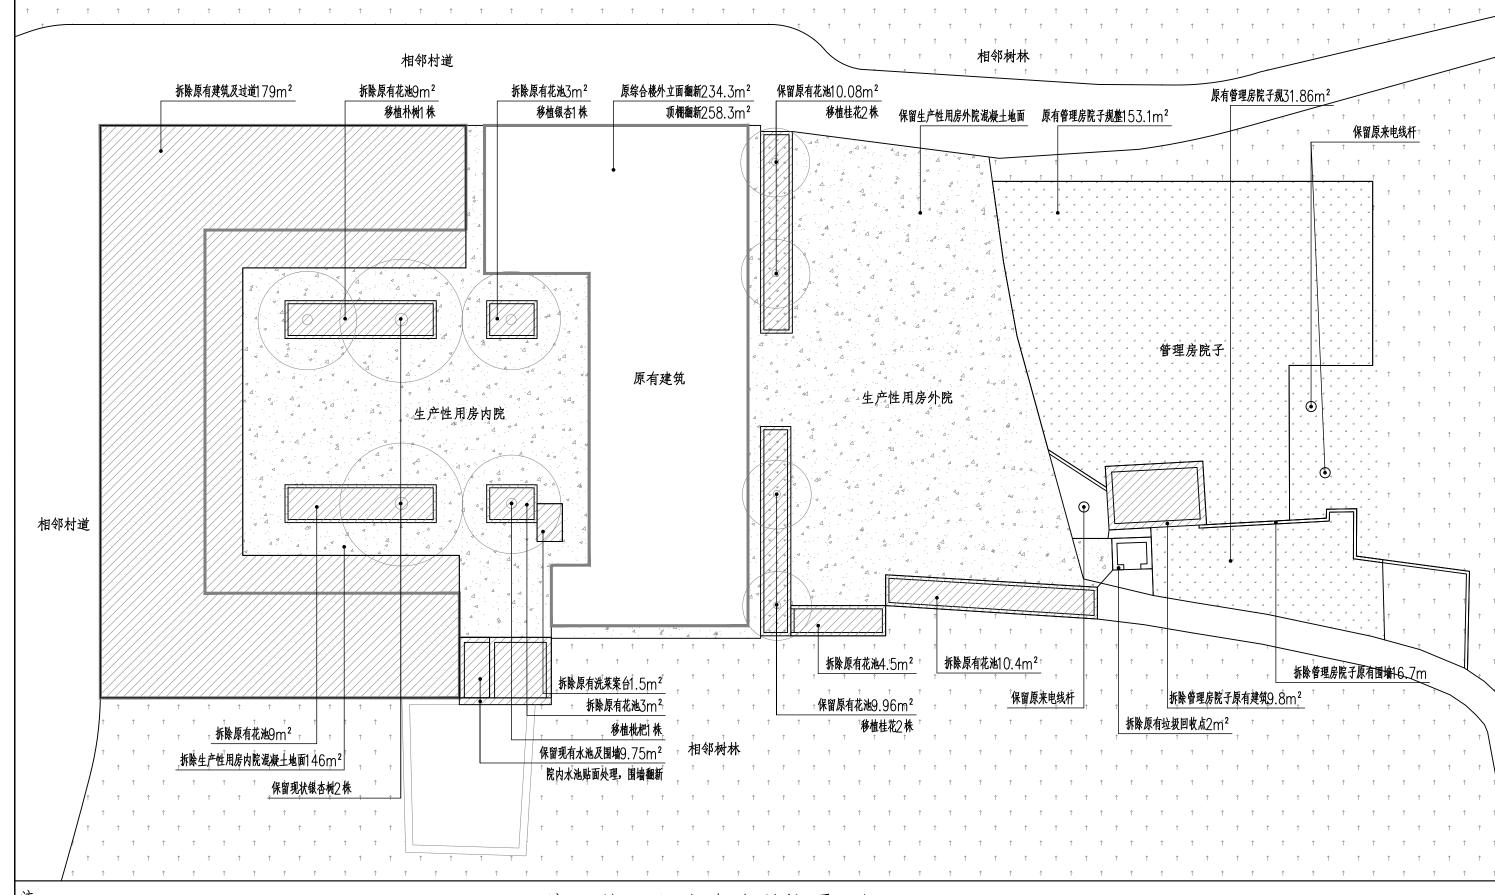

注:

- 1.甲方未提供现场实际测绘资料,本次设计图纸依据航拍图进行绘制。 2.施工前必须现场核实图纸中的位置,尺寸,标高等,是否能够与现场相对应。 3.图纸与实际情况不一致时,以实际情况为准。并反馈给甲方和设计审核,甲方 确认无误后方可施工。

<b>永建设计集团有限公司</b>	建设单位	灵川县水利工程服务中心	审定	周永健	Ask	<b> </b>	核	周永健	ANK	图名	工程编号	YJGXLZ-20250725-JZJG014	专业	景观工程
水连攻川集四有收公司 市政行业(环境卫生工程、桥梁工程、道路工程)专业乙级: 4452007863	工程名称	灵川县白云江水库标准化创建工程	项目负责人	周永健	ANK	校	对	宋泽禄	多译禄	<b>库区签理氏办</b> 类前现状亚西图	设计阶段	施工图	修正版号	
市政行业(给水工程、排水工程、城镇燃气工程、热力工程)专业乙级: A452007863	工任有例	<b>光川公日ム山本井外唯位國廷工任</b>	专业负责人		库区官连州 <b>以</b> 但削 <b>以</b> 似十回图	图号	ZP-A-01	日期	2025.05					

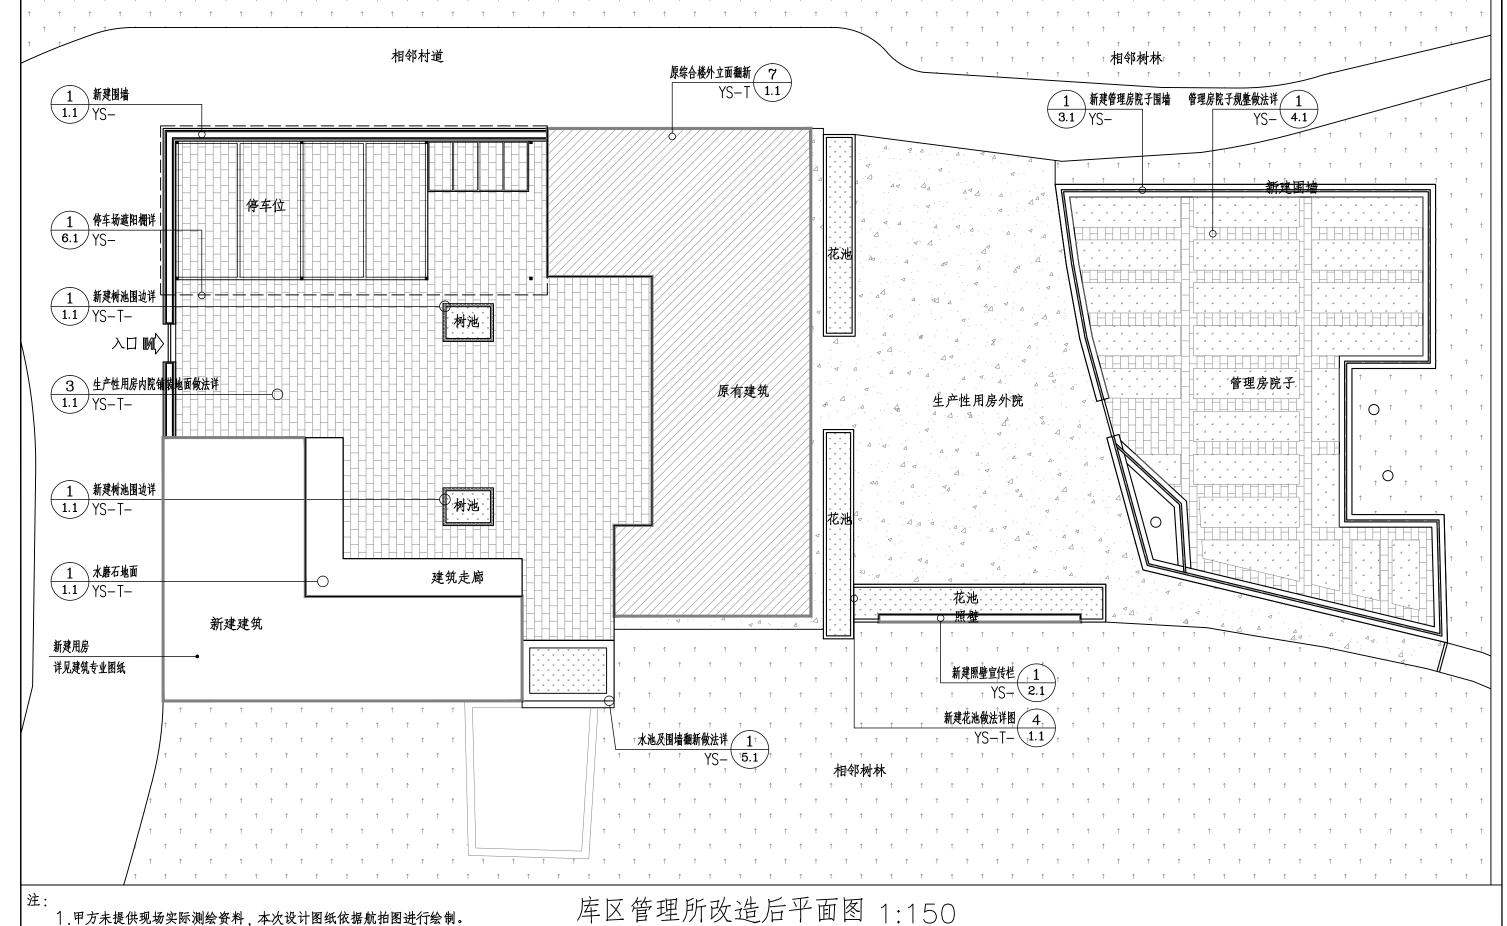


- 1.甲方未提供现场实际测绘资料,本次设计图纸依据航拍图进行绘制。 2.施工前必须现场核实图纸中的位置,尺寸,标高等,是否能够与现场相对应。 3.图纸与实际情况不一致时,以实际情况为准。并反馈给甲方和设计审核,甲方确认无误后方可施工。

	永建-
(    )	市政行业(环境
עעע	<b>→が仁川/从北丁印</b>

设计集团有限公司 竟卫生工程、桥梁工程、道路工程)专业乙级:A452007863 市政行业(给水工程、排水工程、城镇燃气工程、热力工程)专业乙级: A452007863


建设单位	灵川县水利工程服务中心	审定	周永健	ANK	审	核	周永健	ANK
T但夕仙	3 川日 4二六十年 5 余人 6 持一年	项目负责人	周永健	Ank	校	对	宋泽禄	多存有
工程名称	灵川县白云江水库标准化创建工程	专业负责人	宋泽禄	名译禄	设	计	杨伟	初作
				•				

景观工程 图名 工機岩 专业 YJGXLZ-20250725-JZJG014 设计阶段 修正版号 施工图 库区管理所改造后平面图 ZP-A-02 2025.05

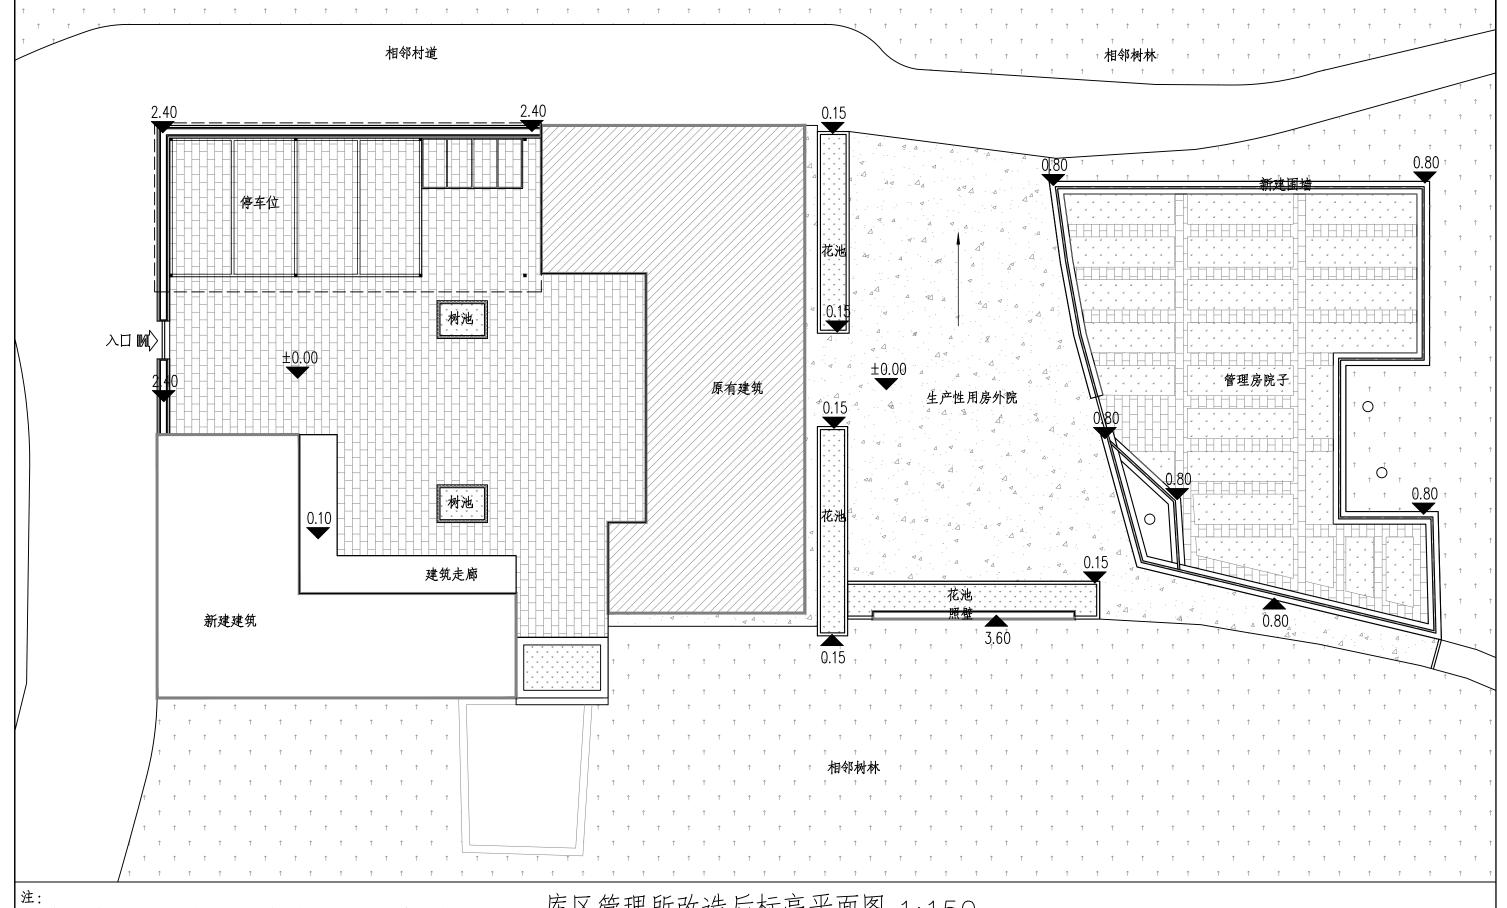

1.甲方未提供现场实际测绘资料,本次设计图纸依据航拍图进行绘制。 2.施工前必须现场核实图纸中的位置,尺寸,标高等,是否能够与现场相对应。 3.图纸与实际情况不一致时,以实际情况为准。并反馈给甲方和设计审核,甲方确认无误后方可施工。

「	建设单位	灵川县水利工程服务中心	审 定	周永健	ANK	申	核	周永健	ANK	图 名	工程编号	YJGXLZ-20250725-JZJG014	专业	景观工程
	工程名称	灵川县白云江水库标准化创建工程	项目负责人	周永健	ANK	校	对	宋泽禄	多阵猿		设计阶段	施工图	修正版号	
市政行业(鈴水工程、排水工程、城镇燃气工程、热力工程)专业乙级:A452007863	土住右條	火川会日ム <del>北水井</del> 柳·惟孔侧茂	专业负责人	宋泽禄	岩泽萨	*	计	杨伟	初作		图号	ZP-A-03	日期	2025.05

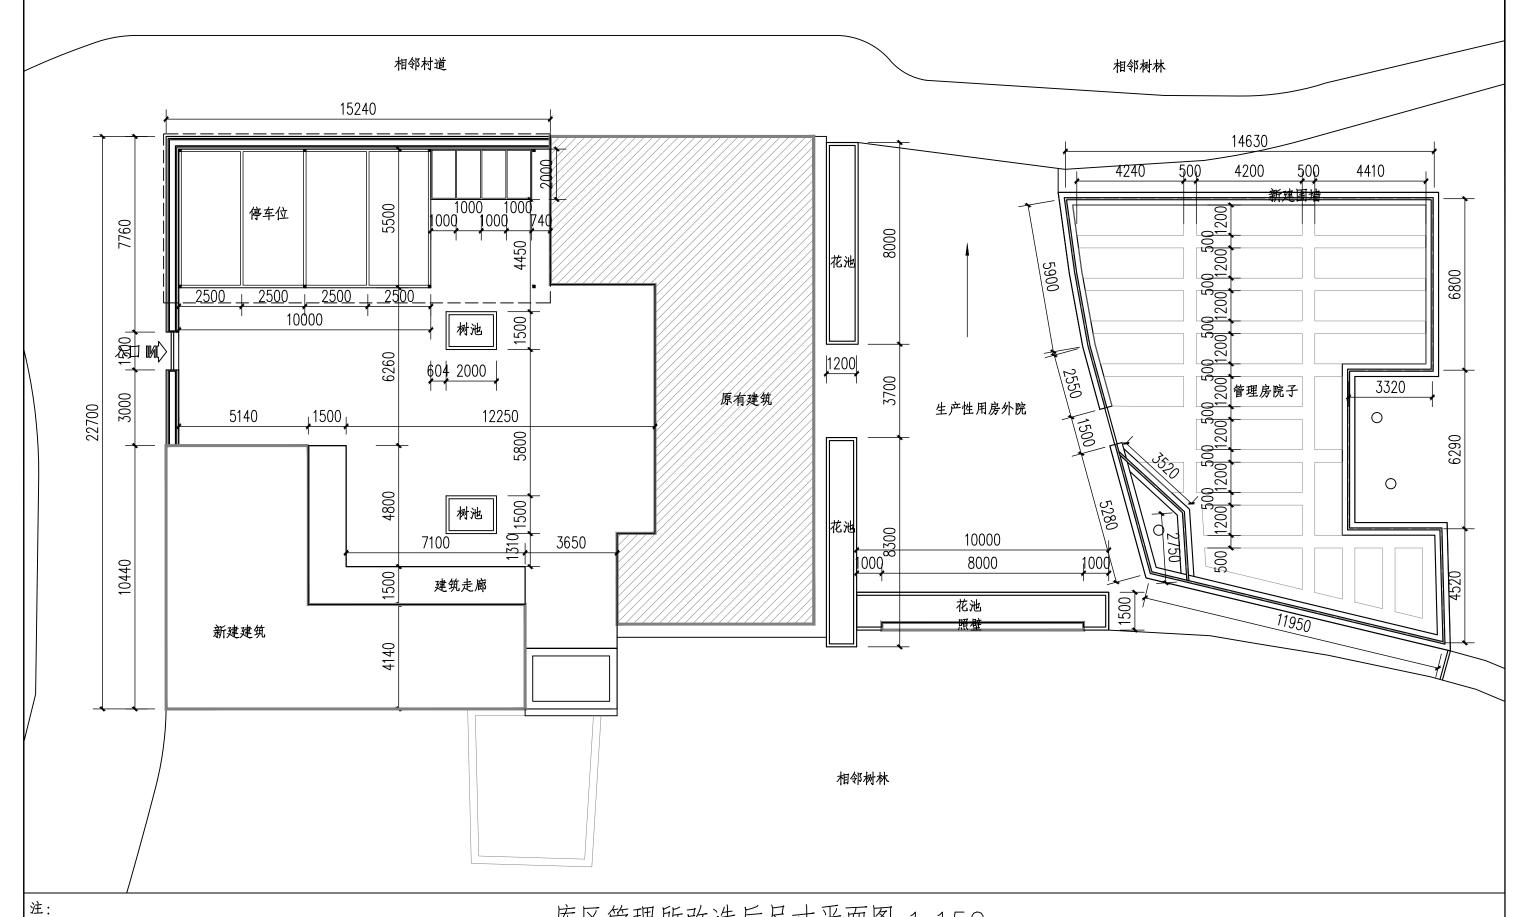


1.甲方未提供现场实际测绘资料,本次设计图纸依据航拍图进行绘制。

2.施工前必须现场核实图纸中的位置,尺寸,标高等,是否能够与现场相对应。3.图纸与实际情况不一致时,以实际情况为准。并反馈给甲方和设计审核,甲方 确认无误后方可施工。


# 库区管理所改造后尺寸平面图 1:150

→ → → → → → → → → → → → → → → → → → →	有限公司	设单位	灵川县本利工程服务中心	审定	周永健	ANK	申	核	周永健	ANK	图 名	工程编号	YJGXLZ-20250725-JZJG014	专业	景观工程
1 1 4 1 1 1 1 1 1 1 1 1 1 1 1 1 1 1 1 1		程名称	灵川县白云江水库标准化创建工程	项目负责人	周永健	Ask	校	对	宋泽禄	多译禄	库区管理所改造后尺寸平面图	设计阶段	施工图	修正版号	
市政行业(给水工程、排水工程、城镇燃气工程	- 九日 - 九月 - 九月 - 九月 - 九月 - 九月 - 九月 - 九月 - 九月	任中的	光川去廿五二十十八十二十二十二十二十二十二十二十二十二十二十二十二十二十二十二十二十二十	专业负责人	宋泽禄	浮泽剂	计员	计	杨伟	初作	库区管理所改造后尺寸平面图	图号	ZP-A-04	日期	2025.05

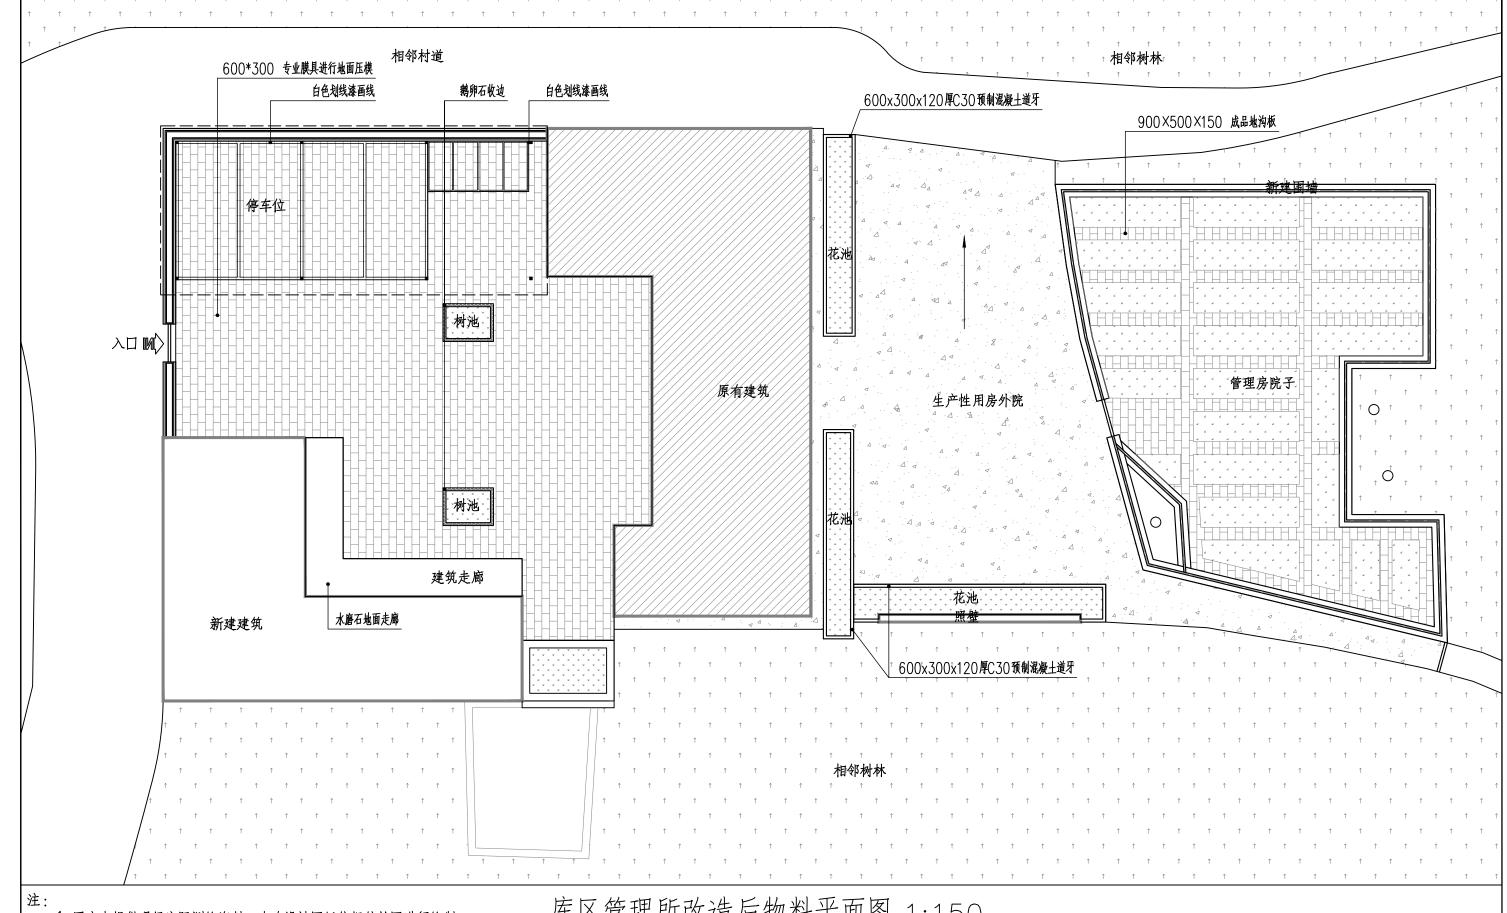

1.甲方未提供现场实际测绘资料,本次设计图纸依据航拍图进行绘制。 2.施工前必须现场核实图纸中的位置,尺寸,标高等,是否能够与现场相对应。 3.图纸与实际情况不一致时,以实际情况为准。并反馈给甲方和设计审核,甲方确认无误后方可施工。

永建设计集团有限公司	建设单位	灵川县水利工程服务中心	审 定	周永健	ANK	<b> </b> 审	核	周永健	ANK	图 名	工程编号	YJGXLZ-20250725-JZJG014	专业	景观工程
水连及「朱四行水公司 市政行业(环境卫生工程、桥梁工程、道路工程)专业乙级:A452007863	工程名称	灵川县白云江水库标准化创建工程	项目负责人	周永健	Ask	校	对	宋泽禄	字阵猿		设计阶段	施工图	修正版号	
市政行业(给水工程、排水工程、城镇燃气工程、热力工程)专业乙级:A452007863	土住右條	火川去日五 <u>47</u> 44年代阅发上任	专业负责人	宋泽禄	多译卷	黄	计	杨伟	初作	库区管理所改造后物料平面图	图号	ZP-A-05	日期	2025.05

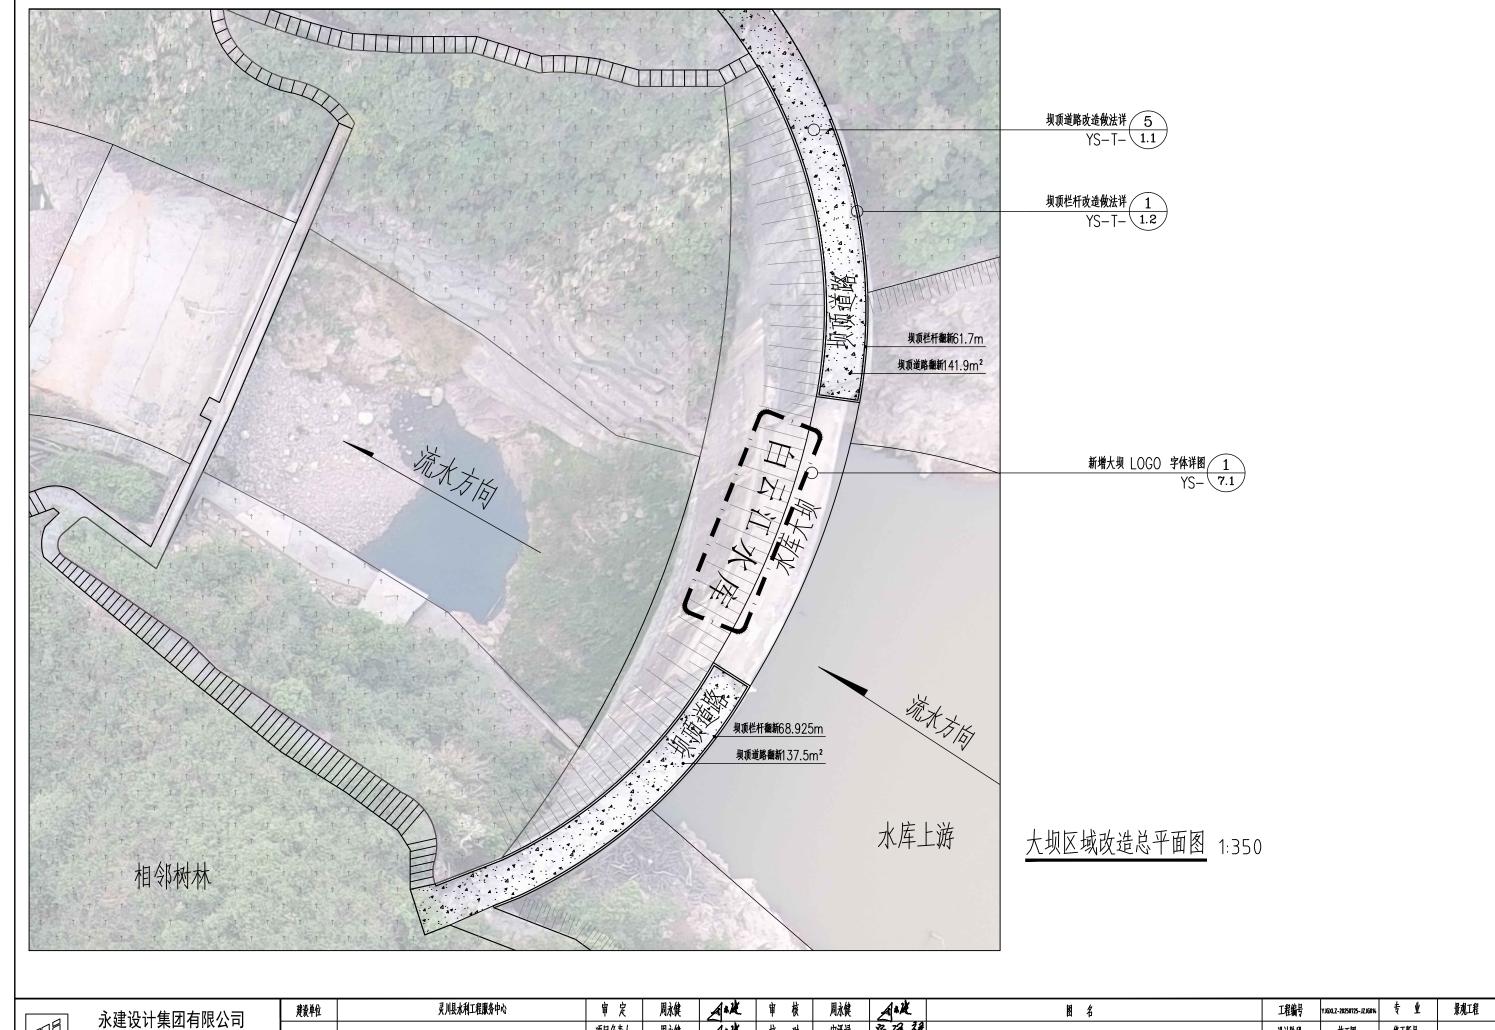

市政行业(环境卫生工程、桥梁工程、道路工程)专业乙级: A452007863 市政行业(给水工程、排水工程、城镇燃气工程、热力工程)专业乙级: A452007863

工程名称

灵川县白云江水库标准化创建工程


ANK 项目负责人 周永健 多译禄 炎 计 专业负责人


多译旗 校对

大坝区域改造总平面图

修正版号 设计阶段 施工图 ZP-B-01


2025.05

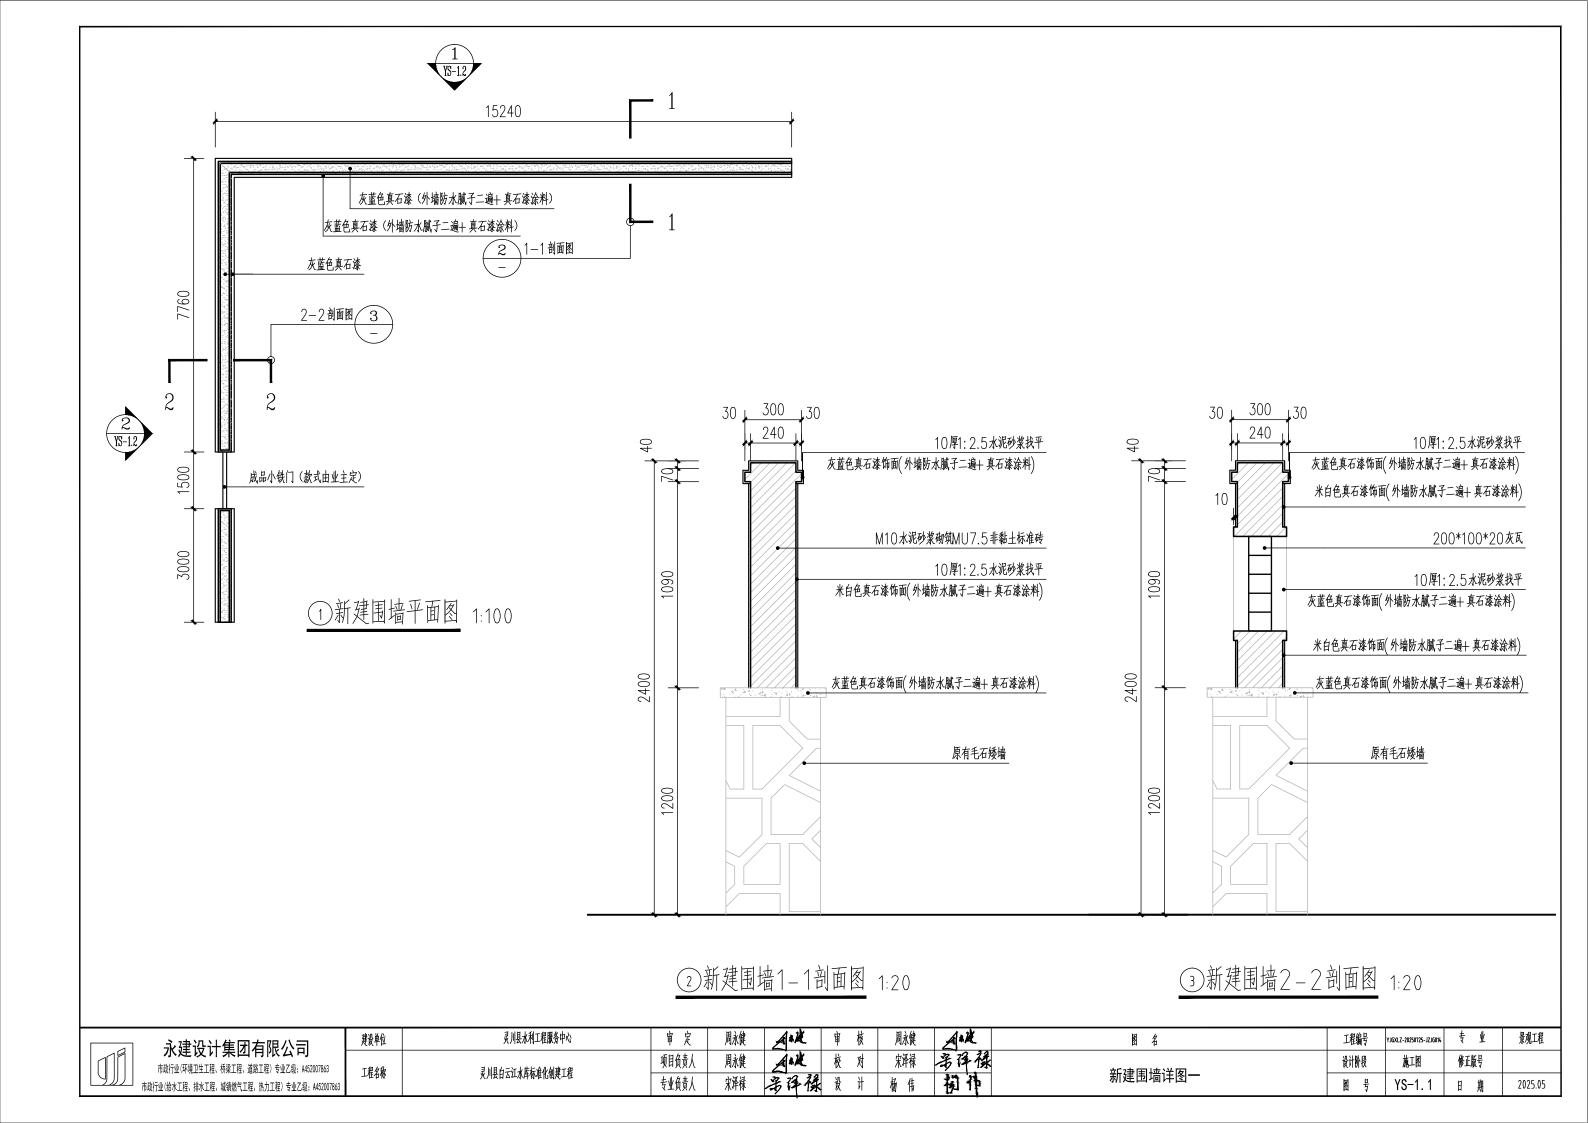


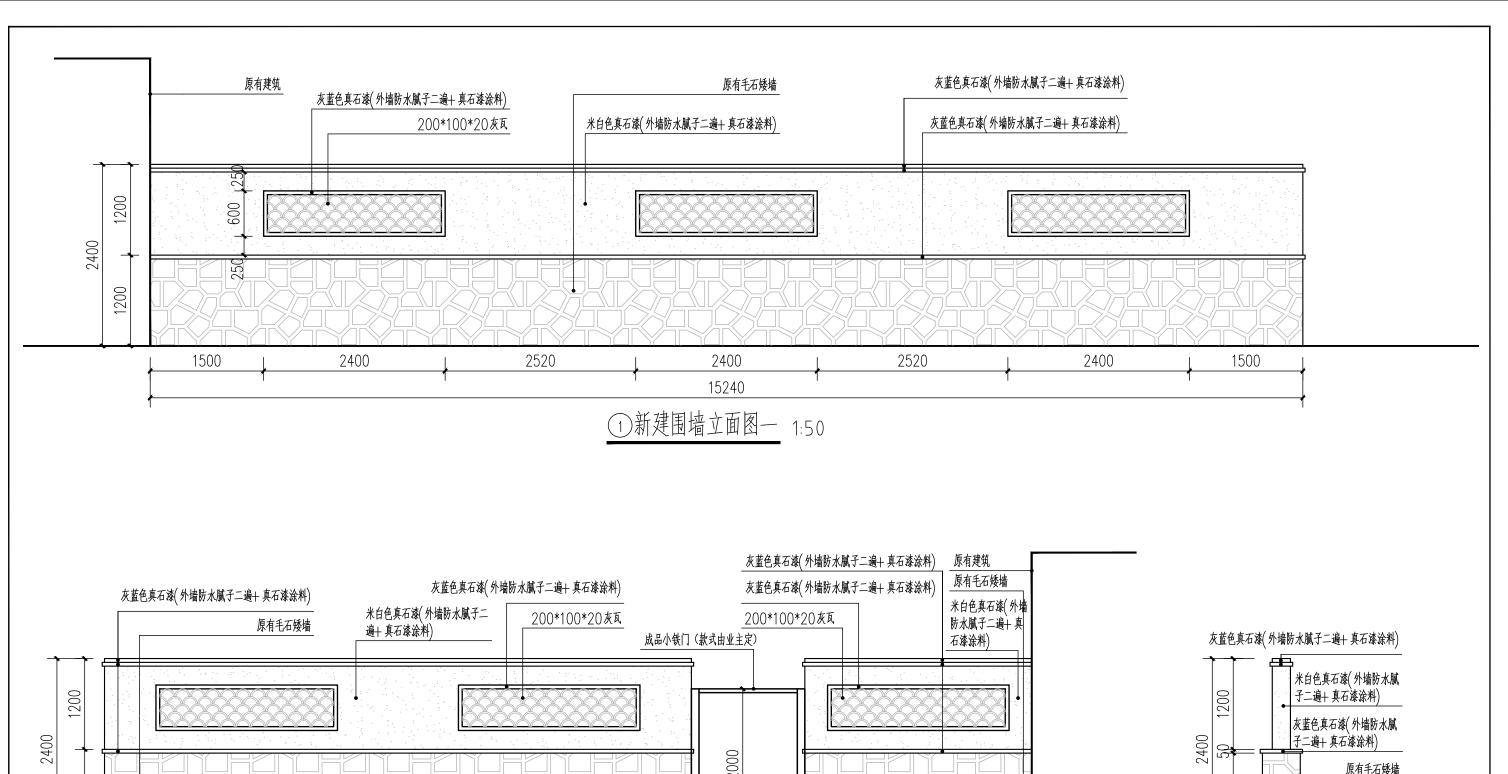



灰蓝色真石漆(外墙防水腻子二遍+真石漆涂料)	•	墙防水腻寸二遍+ 具石漆涂料)	火监巴县/	台隊(外墙防水脈寸二遍+ 具石漆涂料)		
原有毛石矮墙	米白色真石漆(外墙防水腻子二 遍+ 真石漆涂料)	200*100*20灰瓦	成品小铁门(款式由业主定)	00*20灰瓦	米白色真石漆(外墙 防水腻子二遍+真 石漆涂料)	灰蓝色真石漆(外墙防水腻子二遍+ 真石漆涂料)
1500			5000			米自色真石漆(外墙防水腻 子二遍+真石漆涂料) 灰蓝色真石漆(外墙防水腻 子二遍+真石漆涂料) 原有毛石矮墙
680 2400	1600	2400	680 1500	300 2400	300	• •
	7760			1:50	<del></del>	③新建围墙侧立面图 1:50

永建设计集团有限公司	建设单位	灵川县水利工程服务中心	审 定	周永健	A	建   审	核	周永健	ANK	图 名	工程编号	Y JGXLZ-20250725-JZ JG014	专业	景观工程
大生火バ来四円以ムリ   市政行业(环境12年)、桥梁工程、道路工程) 专业Z级: A452007863	工程名称	灵川县白云江水库标准化创建工程	项目负责人	周永健	A	收校	对	宋泽禄	多译卷	新建围墙详图二	设计阶段	施工图	修正版号	
市政行业(鈴水工程、排水工程、城镇燃气工程、热力工程)专业乙级:A452007863	<b>上任七</b> 个	火川去日ム北本井外作化製炭工作	专业负责人	宋泽禄	岩泽	禄设	计	杨伟	初种	────────────────────────────────────	图号	YS-1. 2	日期	2025.05

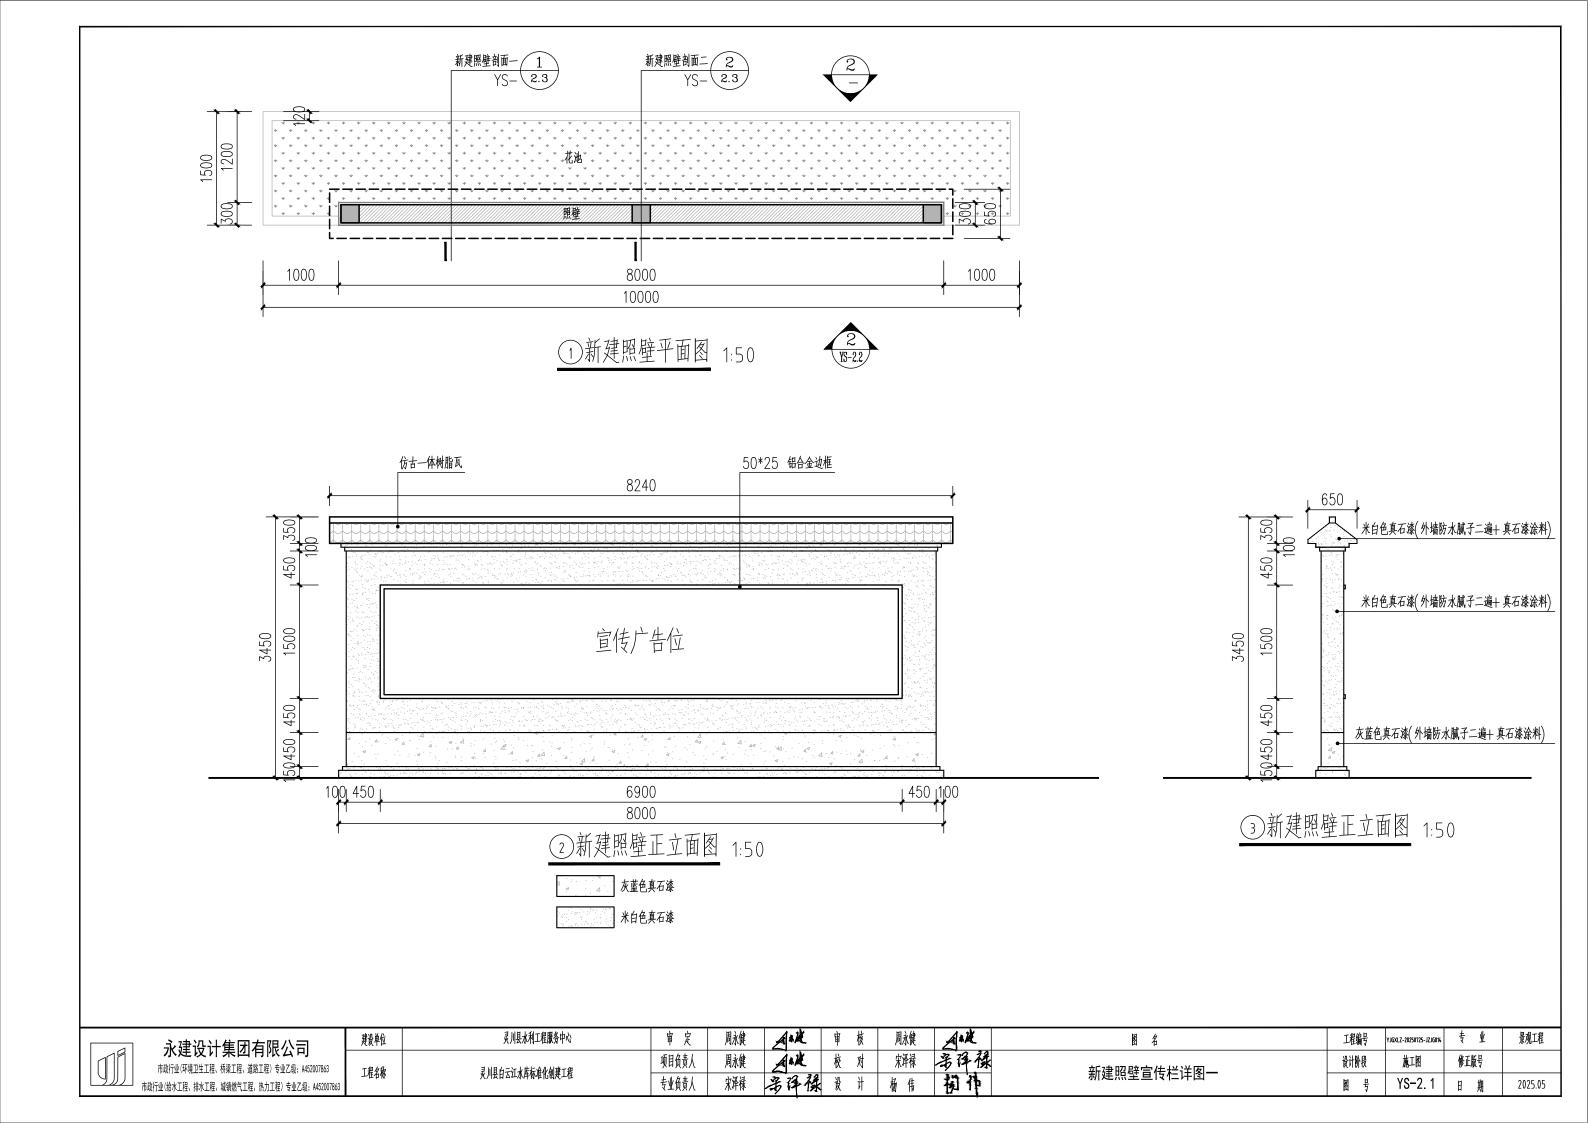

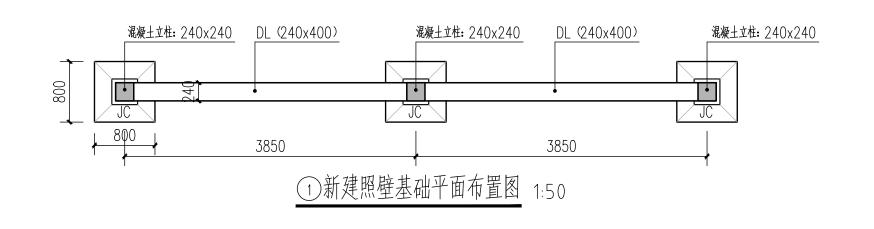


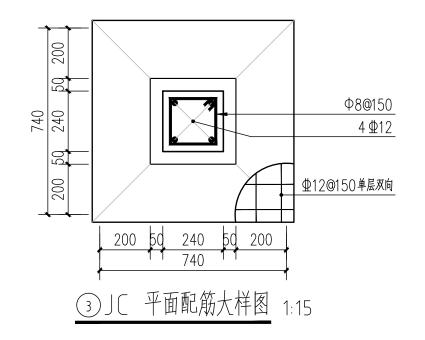

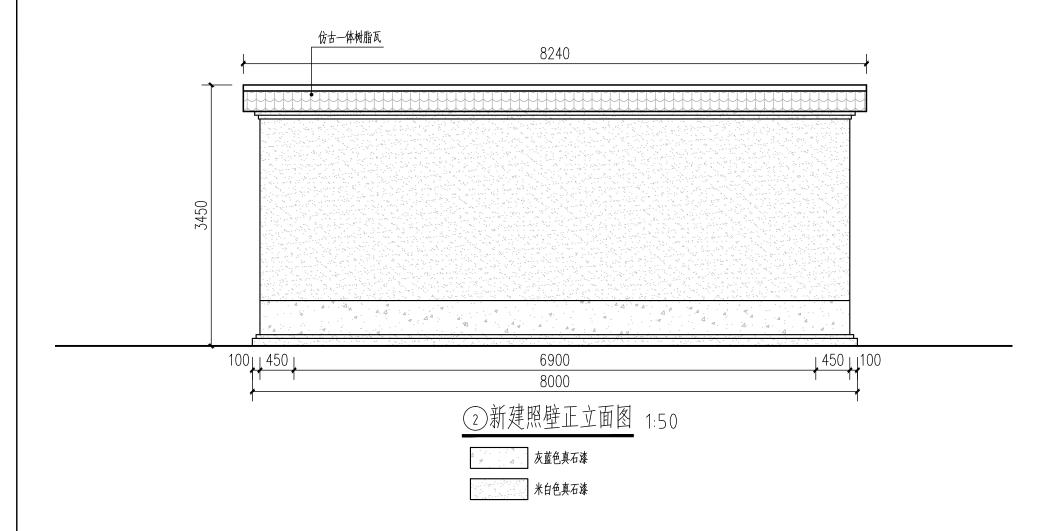


	Ф8@150
400	4 <b>⊈</b> 12
240	•
4DL 配放	大样图 1:15


	建设单位	灵川县水利工程服务中心	审 定	周永健	Ash	上 审	核	周永健	ANK	图 名	工程编号	YJGXLZ-20250725-JZJG014	专业	景观工程
市政行业(环境卫生工程、横梁工程、道路工程)专业乙级:4452007863	工程分析	3 川日 4 二 江 4 庆 七 水 4 小 4 年 7 年	项目负责人	周永健	Ash	. 校	女	宋泽禄	多译禄	新建照壁宣传栏详图二	设计阶段	施工图	修正版号	
市政行业(给水工程、排水工程、城镇燃气工程、热力工程)专业乙级:A452007863	<u> </u>	灵川县白云江水库标准化创建工程	专业负责人	宋泽禄	32 7/2	禄	计	杨伟	初作	利廷思 <u>堂</u> 旦传仁许图—	图号	YS-2. 2	日 期	2025.05

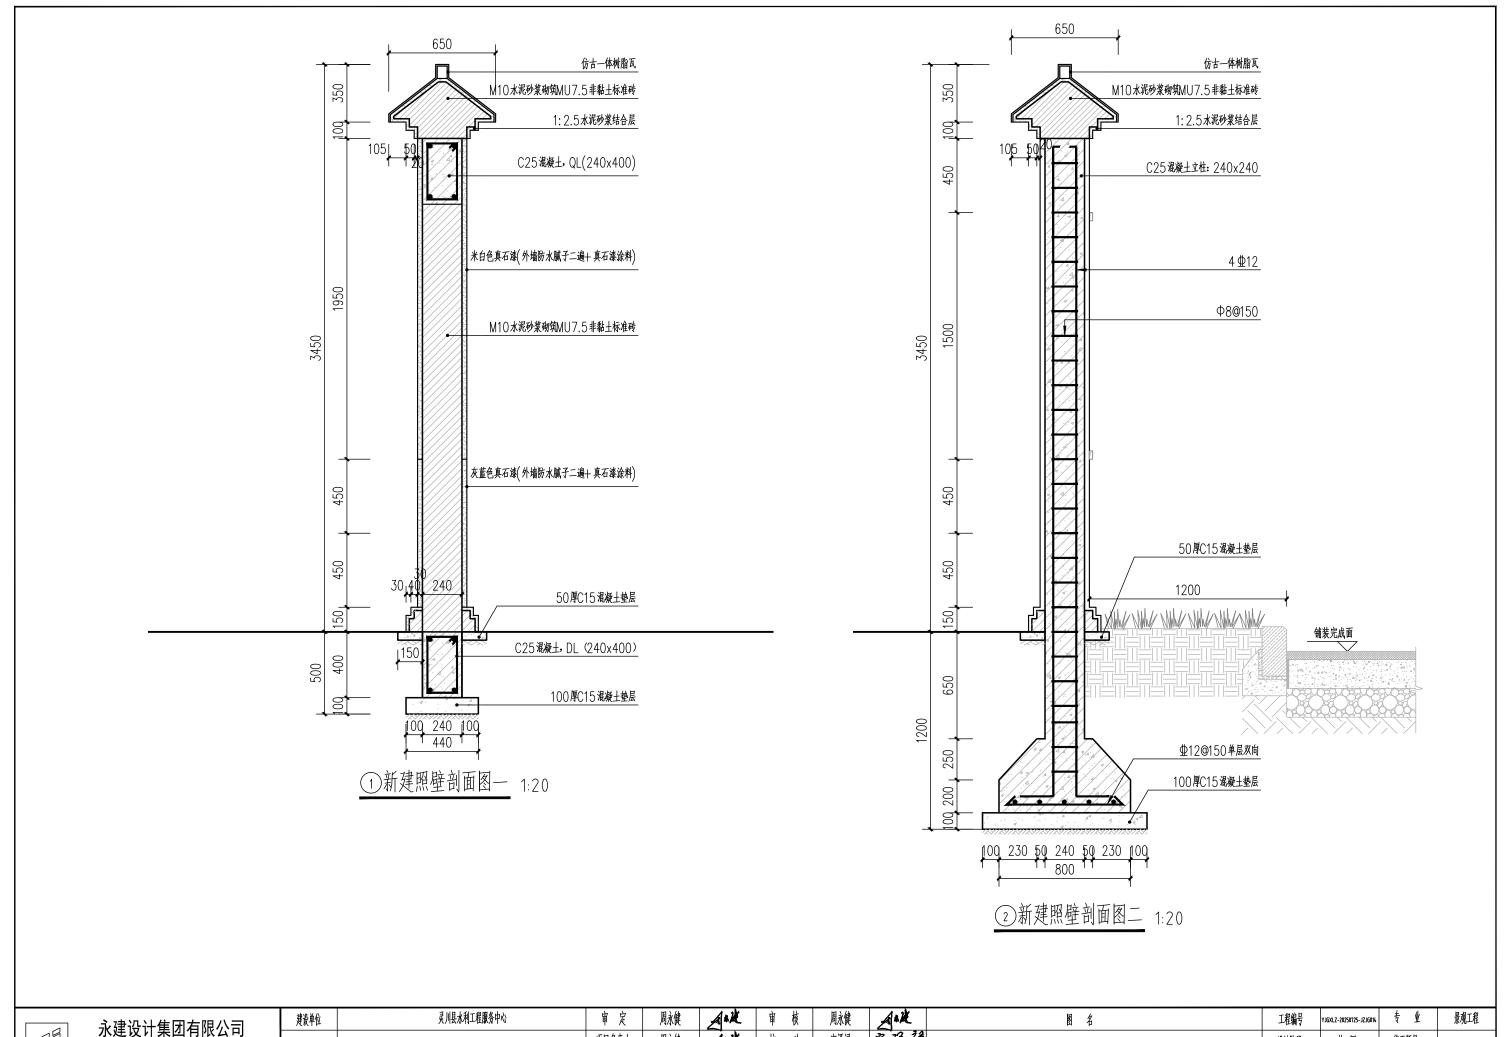


水建设计集团有限公司 市政行业(环境卫生工程、桥梁工程、道路工程) 专业乙级: A452007863 市政行业(绘水工程、排水工程、城镇燃气工程、热力工程) 专业乙级: A452007863 
 建設单位
 灵川县水利工程服务中心
 审定
 周永健
 审查
 审核
 周永健

 工程名称
 灵川县白云江水库标准化创建工程
 项目负责人
 周永健
 本处
 校 对
 宋泽禄
 等
 7
 7
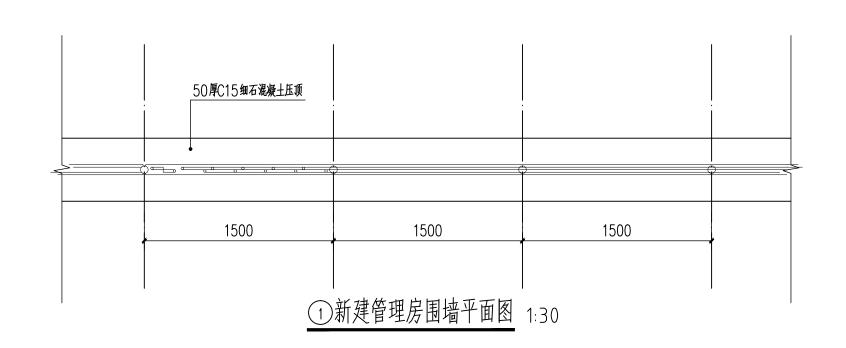

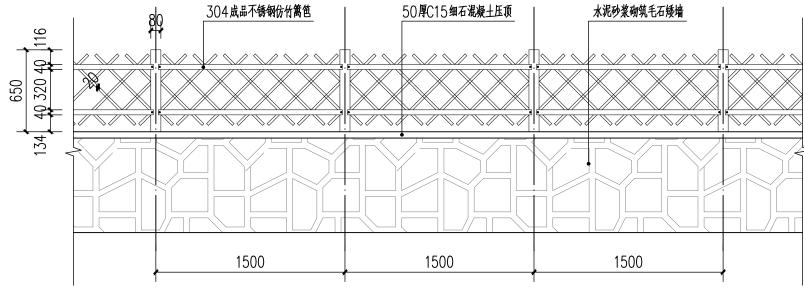


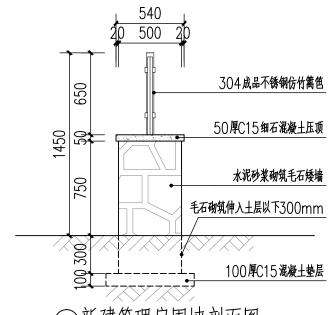

③新建管理房围墙剖面图 1:30


②新建管理房围墙立面图	1:30
O 1117 CE = 74 FT EL 1111	

	建设单位	灵川县水利工程服务中心	审定	周永健	Ask	审	核	周永健	Ask	图名	工程编号	YJGXLZ-20250725-JZJG014	专业	景观工程
水建设订集四有限公司	工程名称	灵川县白云江水库标准化创建工程	项目负责人	周永健	Ask	校	对	宋泽禄	多译禄	立	设计阶段	施工图	修正版号	
市政行业(给水工程、排水工程、城镇燃气工程、热力工程)专业乙级:A452007863	<b>上任</b> 中 <b>你</b>	火川会日ム北水井外框化划走上住	专业负责人	宋泽禄	多译剂		计	杨伟	初作	新建管理房围墙详图	图号	YS-3. 1	日期	2025.05

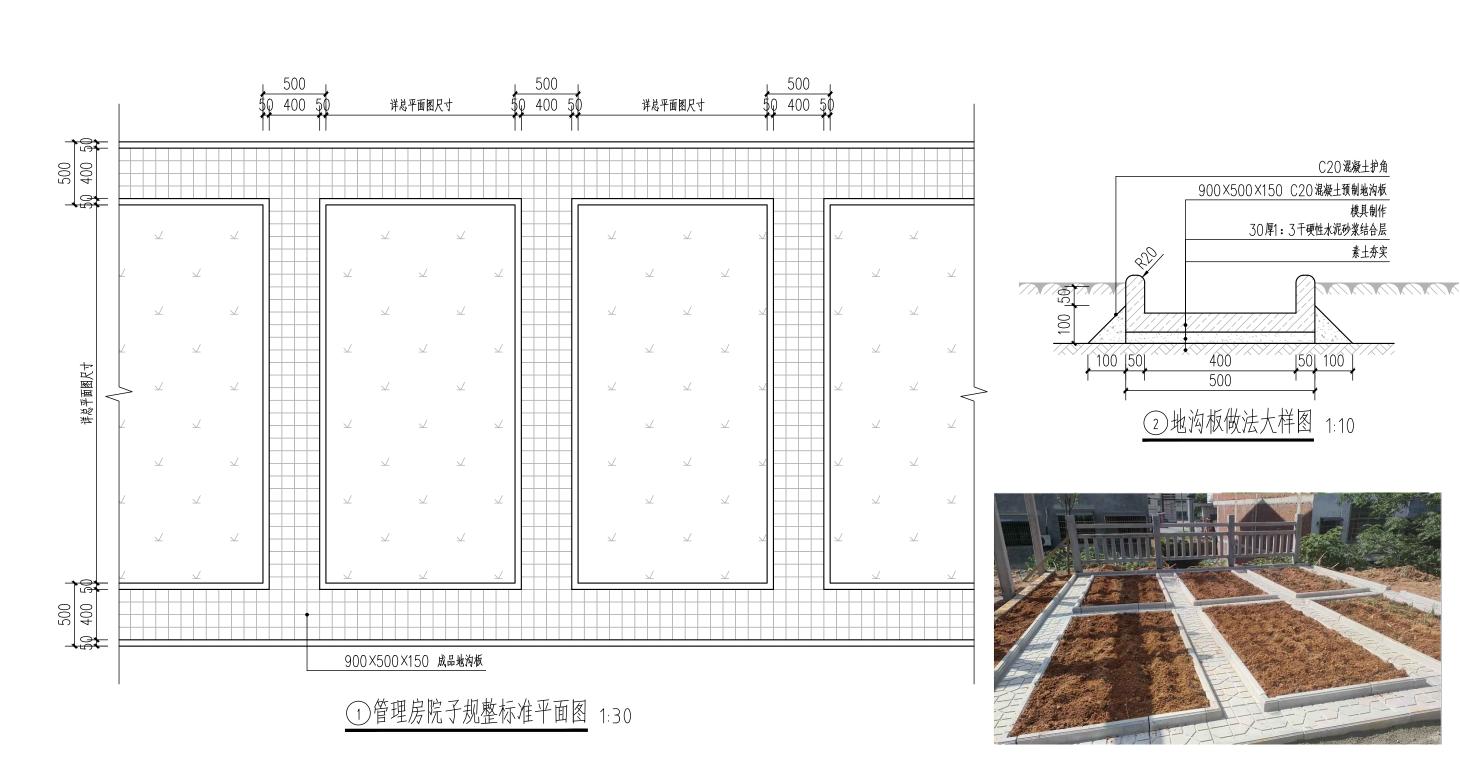



③ 地沟板意向图


	+h.\tt \/ /\	3 川月 人利士 征昭 冬 山 小	H H H H	1. At	1 . 1k h	J).	田子仲	A - 2k	bd //	-MAH	Τ	± .11,	目相工個
│ ┌─── 永建设计集团有限公司	建设单位	灵川县水利工程服务中心	甲疋   月7	<b>條</b> 2	4. 单	1枚	<b>卢水</b> 挺	ANK	图 名	工程编号	YJGXLZ-20250725-JZJG014	₹ ¥	京观上在
水连及月条四有限公司 市政行业(环境卫生)程、禄实卫程、道路工程)专业区级: 4452007863	工程名称	灵川县白云江水库标准化创建工程	项目负责人    周末	\ /L	A*K 校	对	宋泽禄	多译禄	———————————————————— 管理房院子规整做法详图	设计阶段	施工图	修正版号	
市政行业(绘水工程、排水工程、城镇燃气工程、热力工程)专业乙级:A452007863	<b>上任</b> 有例	火川会日ム北小岸外框的閃走工柱	专业负责人 宋泽		好禄 炎	计	杨伟	初神	旨 <i>住厉</i> 忧 ] <b></b>	图号	YS-4. 1	日期	2025.05

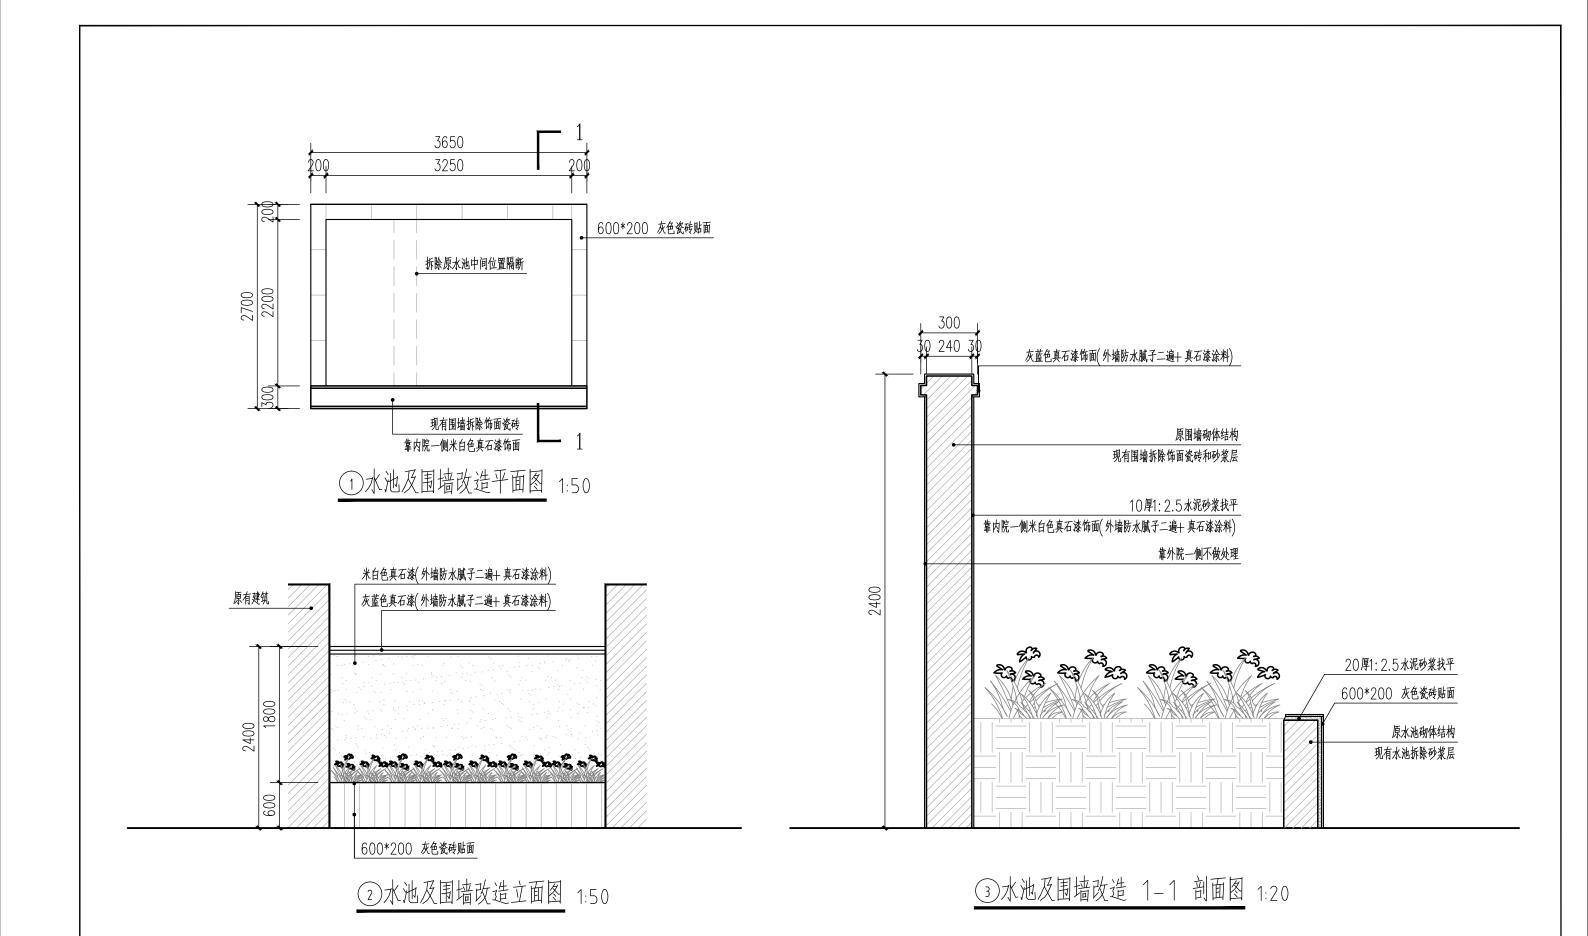


	建设单位	灵川县水利工程服务中心	审定	周永健	Ask	审核	周永健	ANK	图名	工程编号	YJGXLZ-20250725-JZJG014	专业	景观工程
■	工程名称	灵川县白云江水库标准化创建工程	项目负责人	周永健	Ask	校对	宋泽禄	多译禄	水池及围墙改造详图	设计阶段	施工图	修正版号	
市政行业(给水工程、排水工程、城镇燃气工程、热力工程)专业乙级:4452007863			专业负责人	宋泽禄	多译禄	设计	杨伟	初作	小心及凹徊以坦汗图	图号	YS-5.1	日期	2025.05

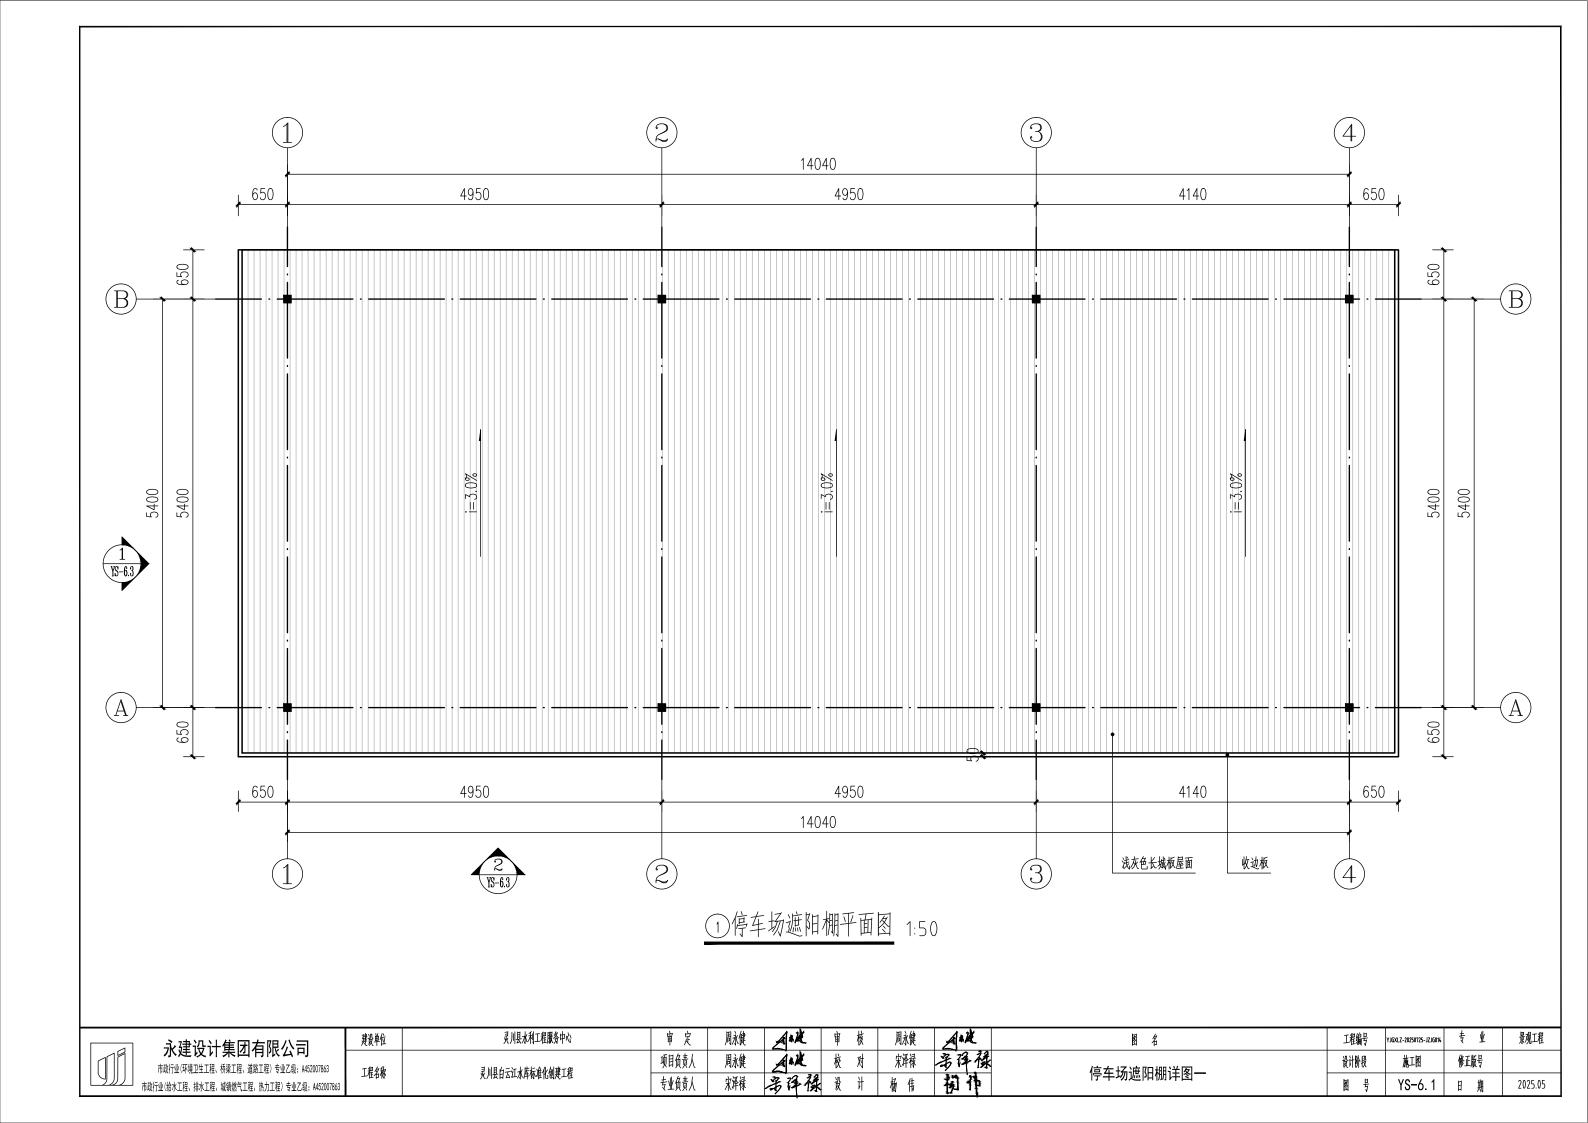

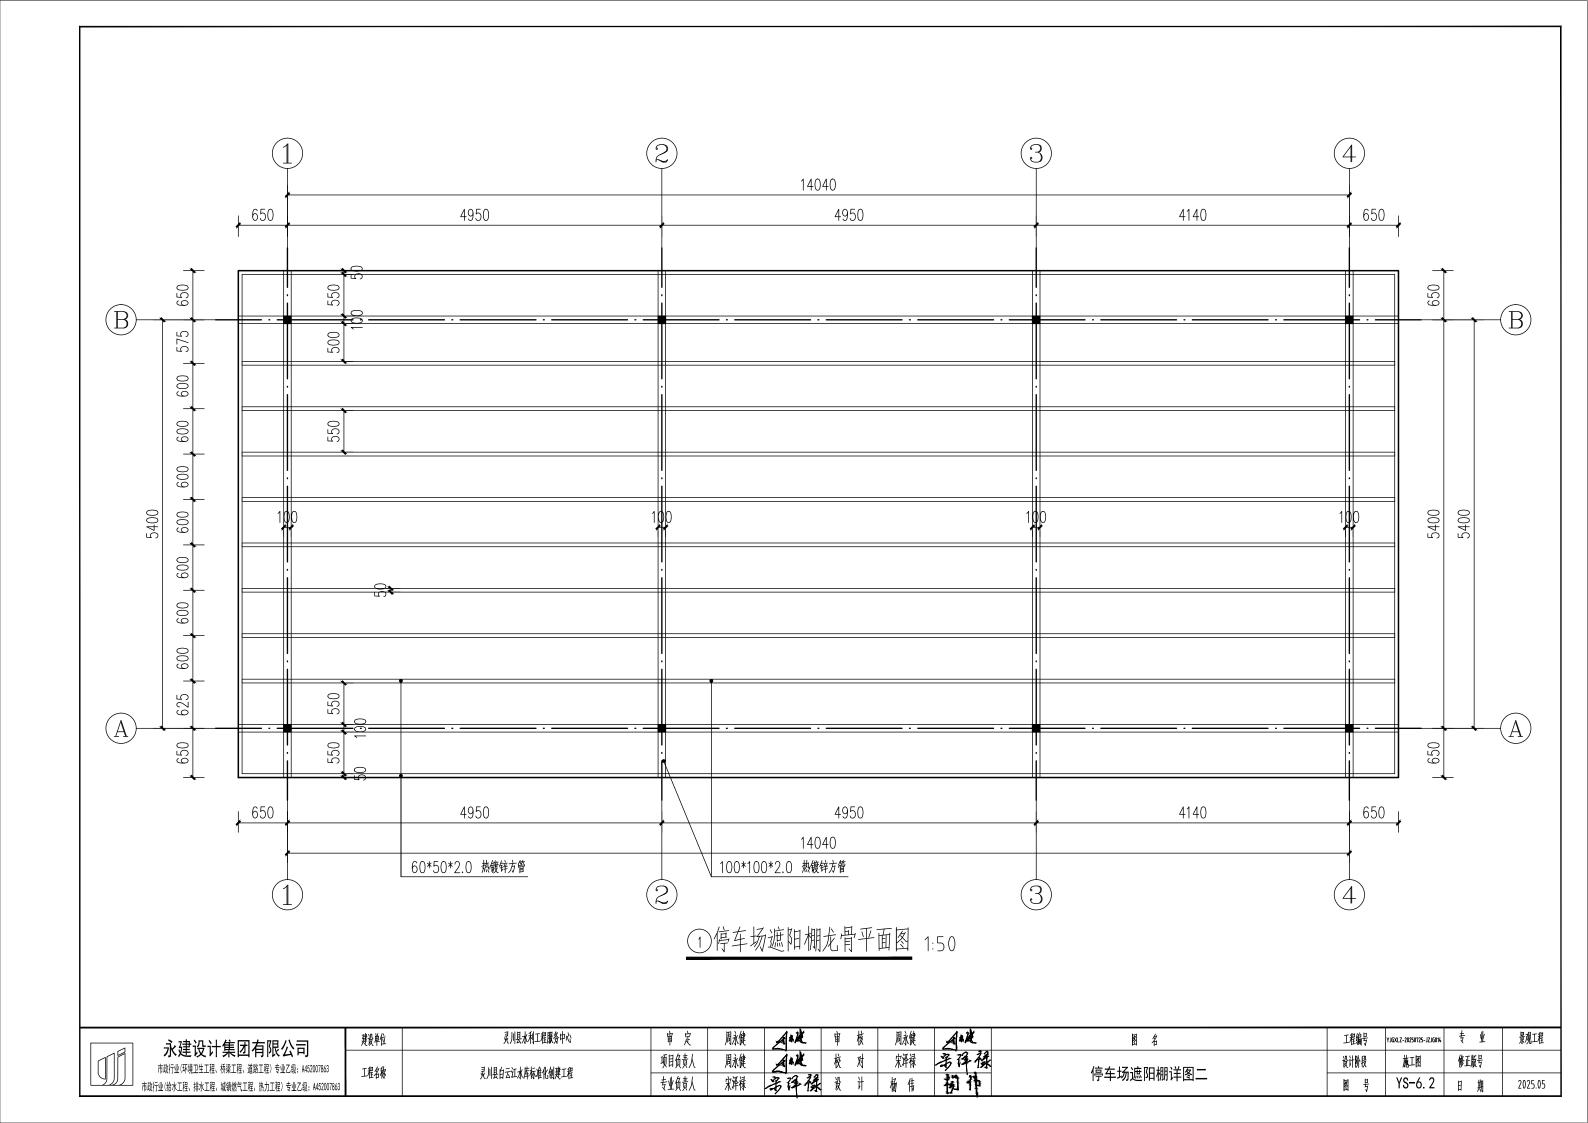

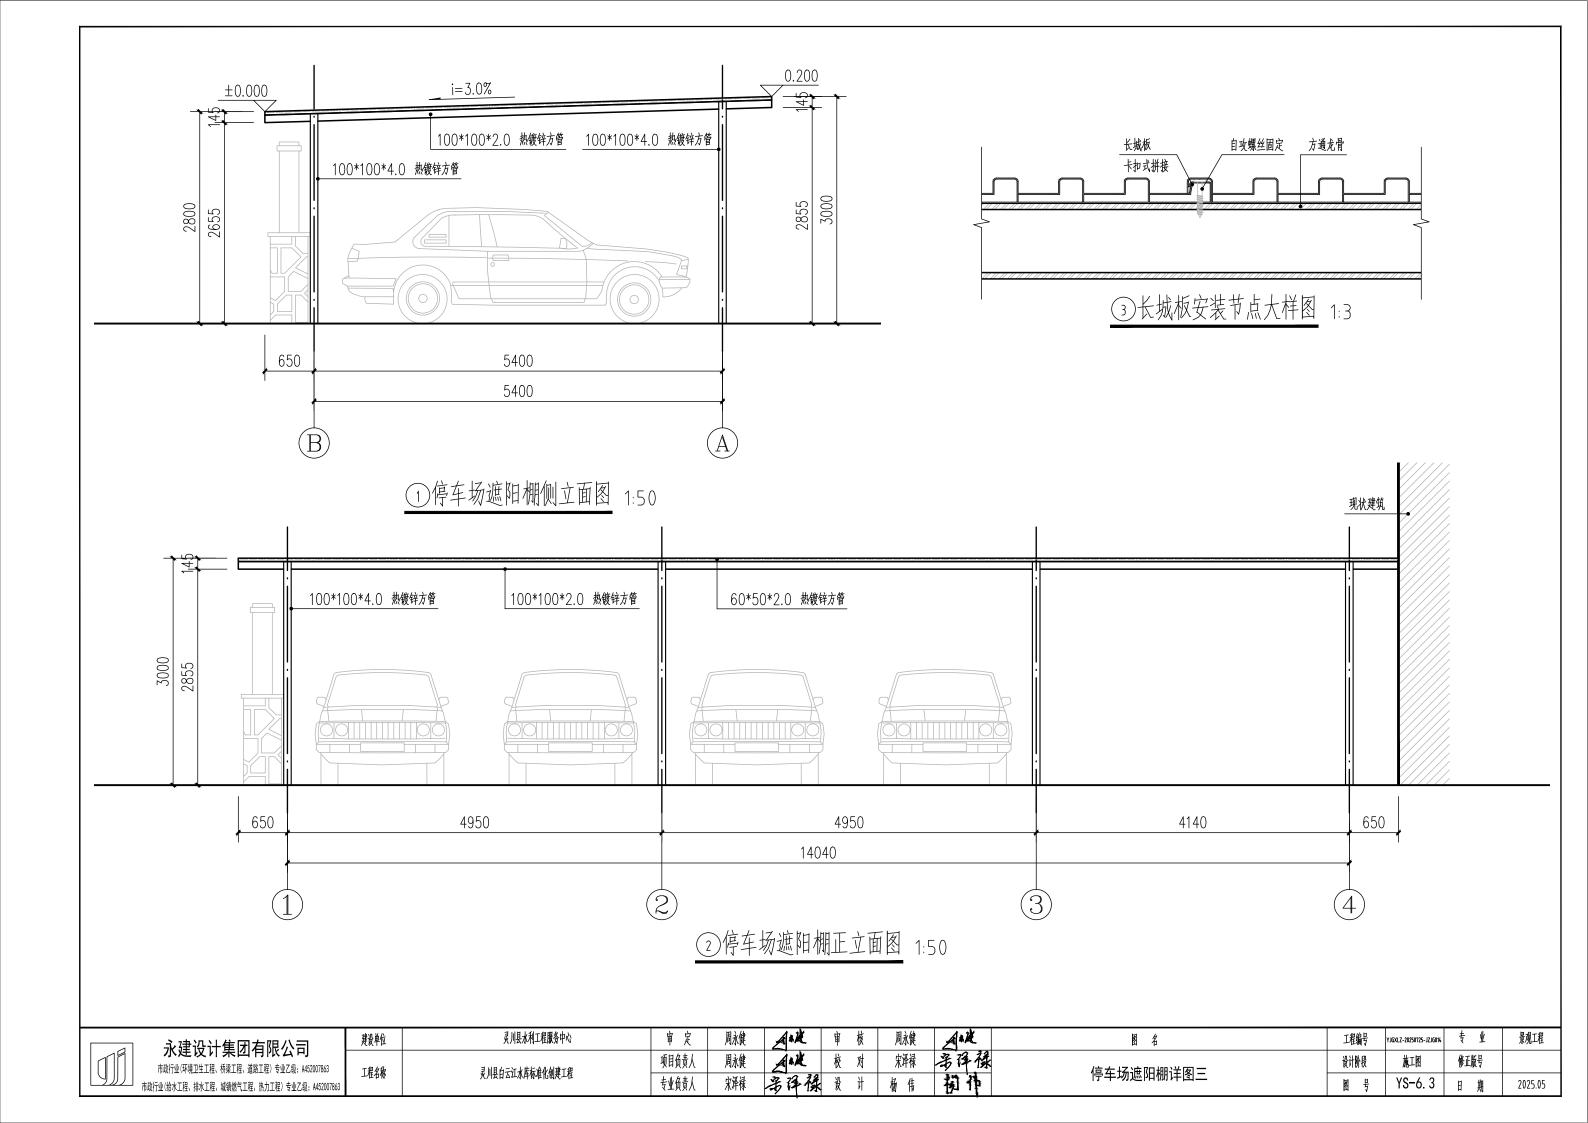


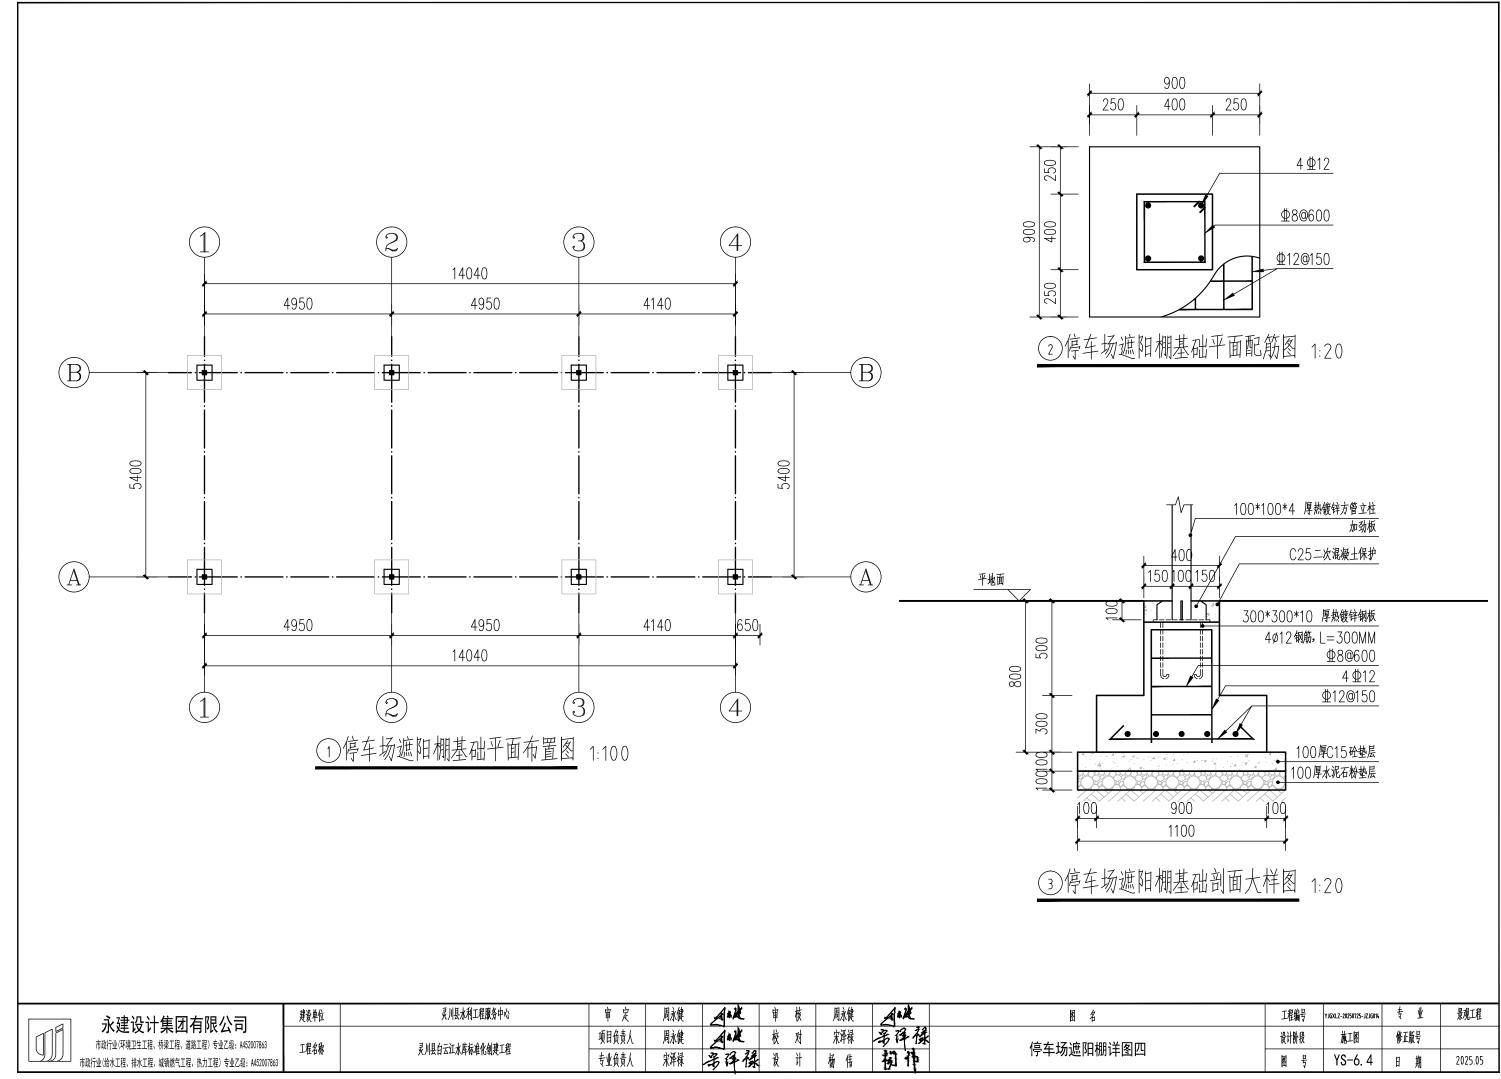



市政行业(给水工程、排水工程、城镇燃气工程、热力工程)专业乙级: A452007863


多译禄 炎 计 专业负责人


YS-6. 4 图号

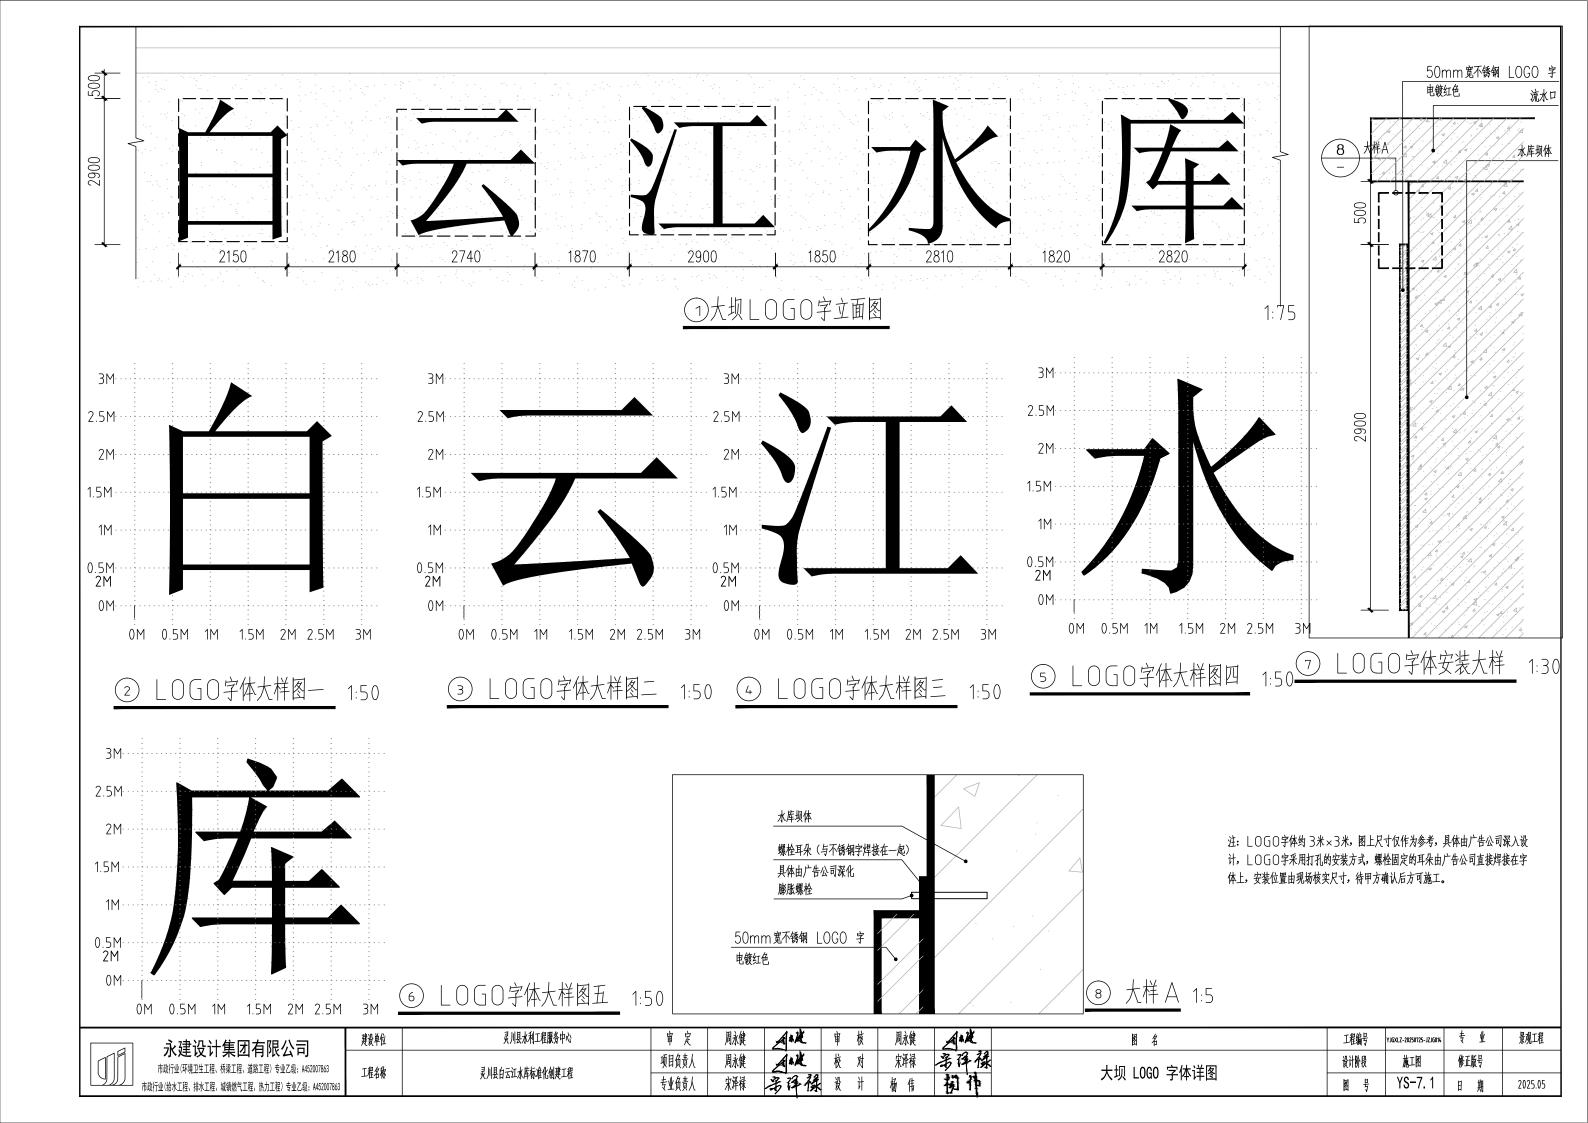

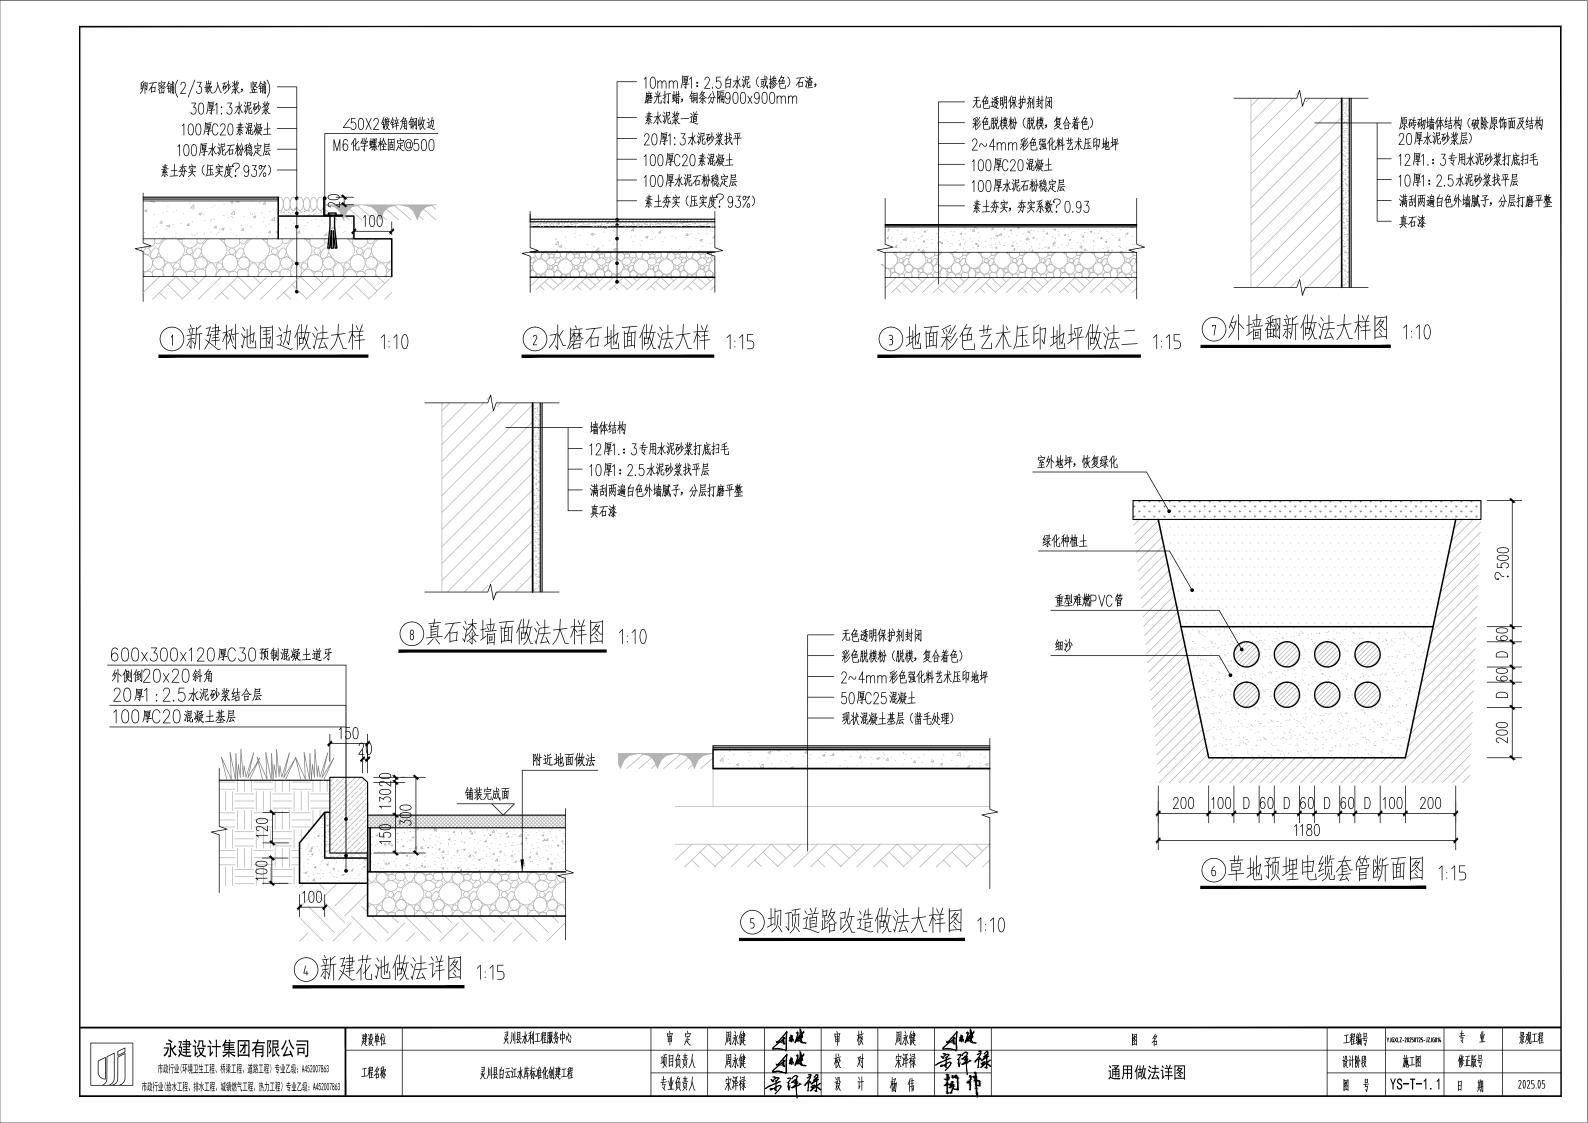

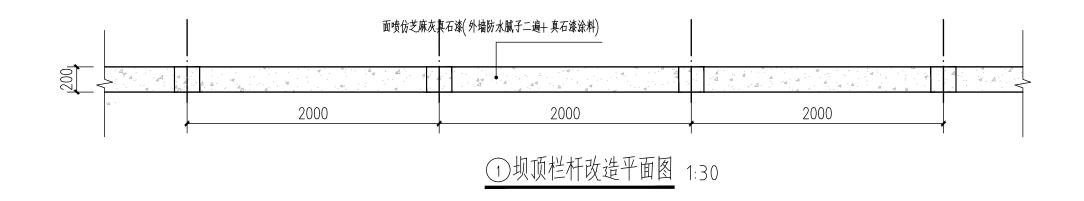

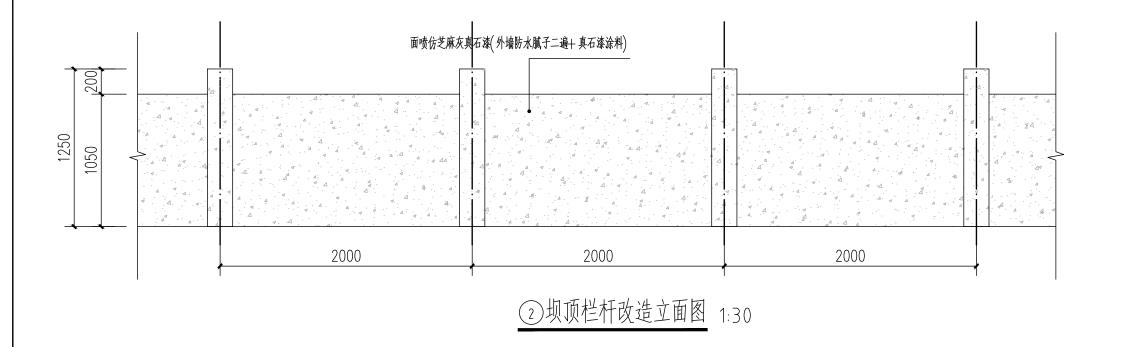

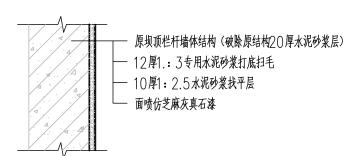

③坝顶栏杆改造做法大样 1:15

	l
	l
19//	l

永建设计集团有限公司
市政行业(环境卫生工程、桥梁工程、道路工程)专业乙级:A452007863
市政行业(给水工程、排水工程、城镇燃气工程、热力工程) 专业乙级:A452007863

建设单位	灵川县水利工程服务中心	审 定	周永健	ANK	审	核	周永健	ANK
工程名称	灵川县白云江水库标准化创建工程	项目负责人	周永健	ANK	校	对	宋泽禄	多译禄
	火川去日厶业水井你在记到关土任	专业负责人	宋泽禄	多译禄	设	计	杨伟	初作

图 名	<b>上柱猫</b> 号	YJGXLZ-20250725-JZJG014	₹₩	京观上在
坝顶栏杆改造详图	设计阶段	施工图	修正版号	
<b>坝坝仁竹以坦</b> F图	图号	YS-T-1. 2	日期	2025.05

# 绿化施工设计说明一

- 一、绿化地的平整、清理:
- 1. 平整绿化地面至设计坡度要求,同时清除碎石及杂草杂物。

## 二、基肥

施工图中的各种花草树木均需按预定要求的基肥量,施效基肥,要求施工种植前必须下足基肥,弥补绿地土壤瘦瘠对植物生长的不良影响,以使绿化尽快见效。

# 三、苗木要求

- 1. 严格按苗木规格购苗, 应选择枝干健壮, 形体优美的苗木, 苗木移植尽量减少截枝量, 严禁出现没干的单干苗木. 乔木的分枝应不少于四个。
- 2. 规则式种植的乔灌木,同时苗木的规格大小应统一。
- 3. 丛植或群式种植的乔灌木,同种或不同种苗木都应高低错落,充分体现自然生长的特点,植后同种苗木相差30CM 左右。
- 4. 整形装饰篱木规格大小应一致, 修剪整形的观赏面应为圆滑曲线孤形, 起伏有致。
- 6. 分层种植的灌木花带边缘轮廓线上的种植密度应大于规定密度,平面线应流畅,外缘成弧形,高低层次应分明,且于周边点种植高差不少于30CM。
- 7. 具体苗木品种规格见施工图"苗木表"中。
- 8. 所有花草树木必须健康、新鲜、无病虫害、无缺乏矿物质症状、生长旺盛而不老化。
- 9. 严格按设计规格选苗, 花灌木尽量选用容器苗, 地苗应保证移植根系, 带好土球, 包装结实牢靠。
- 10.水生植物可选择盆栽、密度可根据盆径大小调整。
- 11. 孤植树应树形姿态优美、奇特、耐看。
- 12. 植后应每天浇水至少二次,集中养护管理。
- 13. 大苗移植严格按土球设计要求。
- 14.草皮移植平整度误差≪1cm。
- 15. 苗木表中所规定的冠幅,是指乔木修剪小枝后,大枝的分枝最低幅度或灌木的叶冠幅。而灌木的冠幅尺寸是指叶子丰满部分。只伸出外面的两、三个单枝不在冠幅所指之内,乔木也应尽量多留些枝叶。
- 16. 大乔木移植应注意新种植点树木的东西南北朝向最好能与原苗木培植点的朝向相同,并讲究大乔木移植的其它方法,以保证大苗移植成活率。
- 17.乔木种植后需依据胸径进行三角或四角桩支撑.

# 四、定点放线

按施工平面图所标尺定点放线,如为不规则造型,应用方格网法及图中比例尺定点放线,图中未标明尺寸的种植,按图比例依实放线定点,要求定点放线准确,符合设计要求。

### 五、苗木的土球与树穴的要求说明

- 1. 土壤要求:绿化面层最少为50cm,为良好土壤。即不含砂石、建筑垃圾,如果是回填土,不能是深层土。最好以疏松湿润、排水良好、富含有机质的肥沃冲积或粘壤土PH5.0-7.0之间较为理想。有种植池的铺装、人行道,在做铺装之前先换上80cm,种植池内换土160cm深。如果在土层薄、结构不良的石砾土、重砂土、粘质土中长势会弱。基肥不得采用目前市面上油性很大的垃圾肥。
- 3. 树木土球计算应为:普通苗木土球直径=2\*树地径周长+树直径,大苗土球应加大,根据不同情况土球是胸径的7-10倍,土球厚度应是土球高度的2/3。
- 4 植物挖穴时注意事项·
- 1)位置正确。
- 2)规格要适当。
- 3)挖出的表土与底土分开堆放于穴边。
- 4)穴的上、下口应一致。
- 5)在斜坡上挖穴,应先将斜坡整成一个小平台,然后在平台上挖穴,挖穴的深度应从坡下囗开始计算。
- 6)在新填土方处挖穴,应将穴底适当踩实。
- 7) 土质不好的应加大穴的规格。
- 8) 挖穴时遇上杂物要清走。
- 9) 挖穴时发现电缆、管道等要停止操作,及时找有关部门配合解决。
- 10)挖穴时如遇上障碍物,应找设计人员协商。

# 六、种植

按园林绿化常规方法施工,要求基肥应于碎土充分混匀,成列的乔木应按苗木的自然高度依次排列;点植的花草树木应自然种植,高低错落有致。所有树池内均须用地被植物覆盖。

# 七、修剪造型

花草树木种植后,因种植前修剪主要是为运输和减少水分损失等而进行的,种植后应考虑植物造景重新进行修剪造型,使花草树木种植后初始冠形能有利于将来形成优美冠形,达至理想绿化景观。

# 八、绿化养护

绿化养护期1年,如项目在夏季施工的,需对苗木进行遮阴保护,以确保苗木正常生长和成活率。同时注意对苗木进行浇水、施肥、除杂草等日常养护。

图名

绿化施工设计说明一



## 永建设计集团有限公司 市政行业(环境卫生工程、桥梁工程、道路工程) 专业乙级: A452007863 市政行业(鈴水工程、排水工程、城镇燃气工程、热力工程) 专业乙级: A452007863

<b>设单位</b>	灵川县水利工程服务中心	审 定	周永健	ANK	申	核	周永健	Ask
O #14	ヨ 川日ムニテレビに小小小神・如	项目负责人	周永健	Ask	校	对	宋泽禄	多译禄
<b>程名称</b>	灵川县白云江水库标准化创建工程	专业负责人	宋泽禄	多译禄	设	计	杨伟	初作

工程编号	YJGXLZ-20250725-JZJG014	专 业	景观工程
设计阶段	施工图	修正版号	
图号	LS-1. 1	日 期	2025.05

# 绿化施工设计说明二

# 植物种植土厚度及用量表


植物类型	种植土层厚度(cm)	种植肥土厚度/用量(cm)
草坪植物	>30	15
小灌木	>45	20
大灌木	>60	
浅根乔木	>90	种植穴
深根乔木	>150	
特大乔木	>250	

备注:为确保苗木后续生长恢复,要求施工时按植物类型施入基肥。

# 树木与地下管线外缘最小水平距离


管线名称	距乔木中心距离(m)	距灌木中心距离(m)
电力电缆	1.0	1.0
电信电缆(直埋)	1.0	1.0
电信电缆(管道)	1.5	1.0
给水管道	1.5	_
雨水管道	1.5	_
污水管道	1.5	_
燃气管道	1.2	1.2
热力管道	1.5	1.5
排水盲沟	1.0	_

若因苗木短缺或其他未尽事宜、请与设计人员商定后方可施工、工程施工应 严格按《城市绿化工程施工及验收(CJJ/T82-99)》的规定施工。

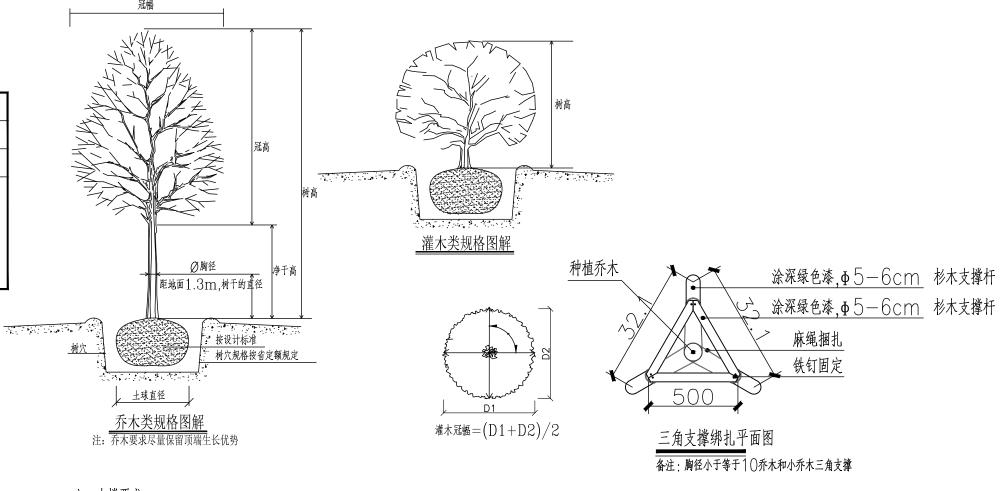


## 八、支撑要求:

为了使种植好的苗木不因土壤沉降或风力的影响而发生歪斜,我们需对刚完成种植。尚未浇定根水的苗木进行支撑处理,如下

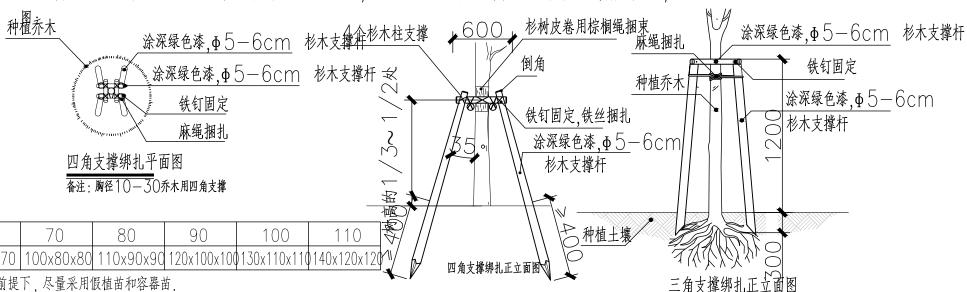

乔木栽植土球与树穴尺寸(单位CM)如下: -																<del></del>
土球直径	30	40	50	60	70	80	90	100	110	//	//	种植土壤				
标准树穴(面直径x底直径x深)	50x40x40	60x50x50	80x60x60	90x70x70	100x80x80	110x90x90	120x100x100	130x110x110	)140x120x120\\	/ щ	角支撑绑扎正立面图		7/1	XXX W		
注:土球大小要求在保证花	树木移植成活剂	和尽快恢复生长	<b>た、保证初期</b> 绿	化效果的前提	下,尽量采用值	员植苗和容器官	<b></b>			μ.	/4//4// 10mmma		三角支	撑绑扎正	立面图	

ANK 灵川县水利工程服务中心 ANK 景观工程 专业 建设单位 图名 工程编号 YJGXLZ-20250725-JZJG014 永建设计集团有限公司 多译旗 ANK 宋泽禄 项目负责人 周永健 校对 设计阶段 施工图 修正版号 市政行业(环境卫生工程、桥梁工程、道路工程)专业乙级: A452007863 工程名称 灵川县白云江水库标准化创建工程 绿化施工设计说明二 名译禄 t t 专业负责人 LS-1. 2 图号 2025.05 市政行业(给水工程、排水工程、城镇燃气工程、热力工程)专业乙级: A45200786

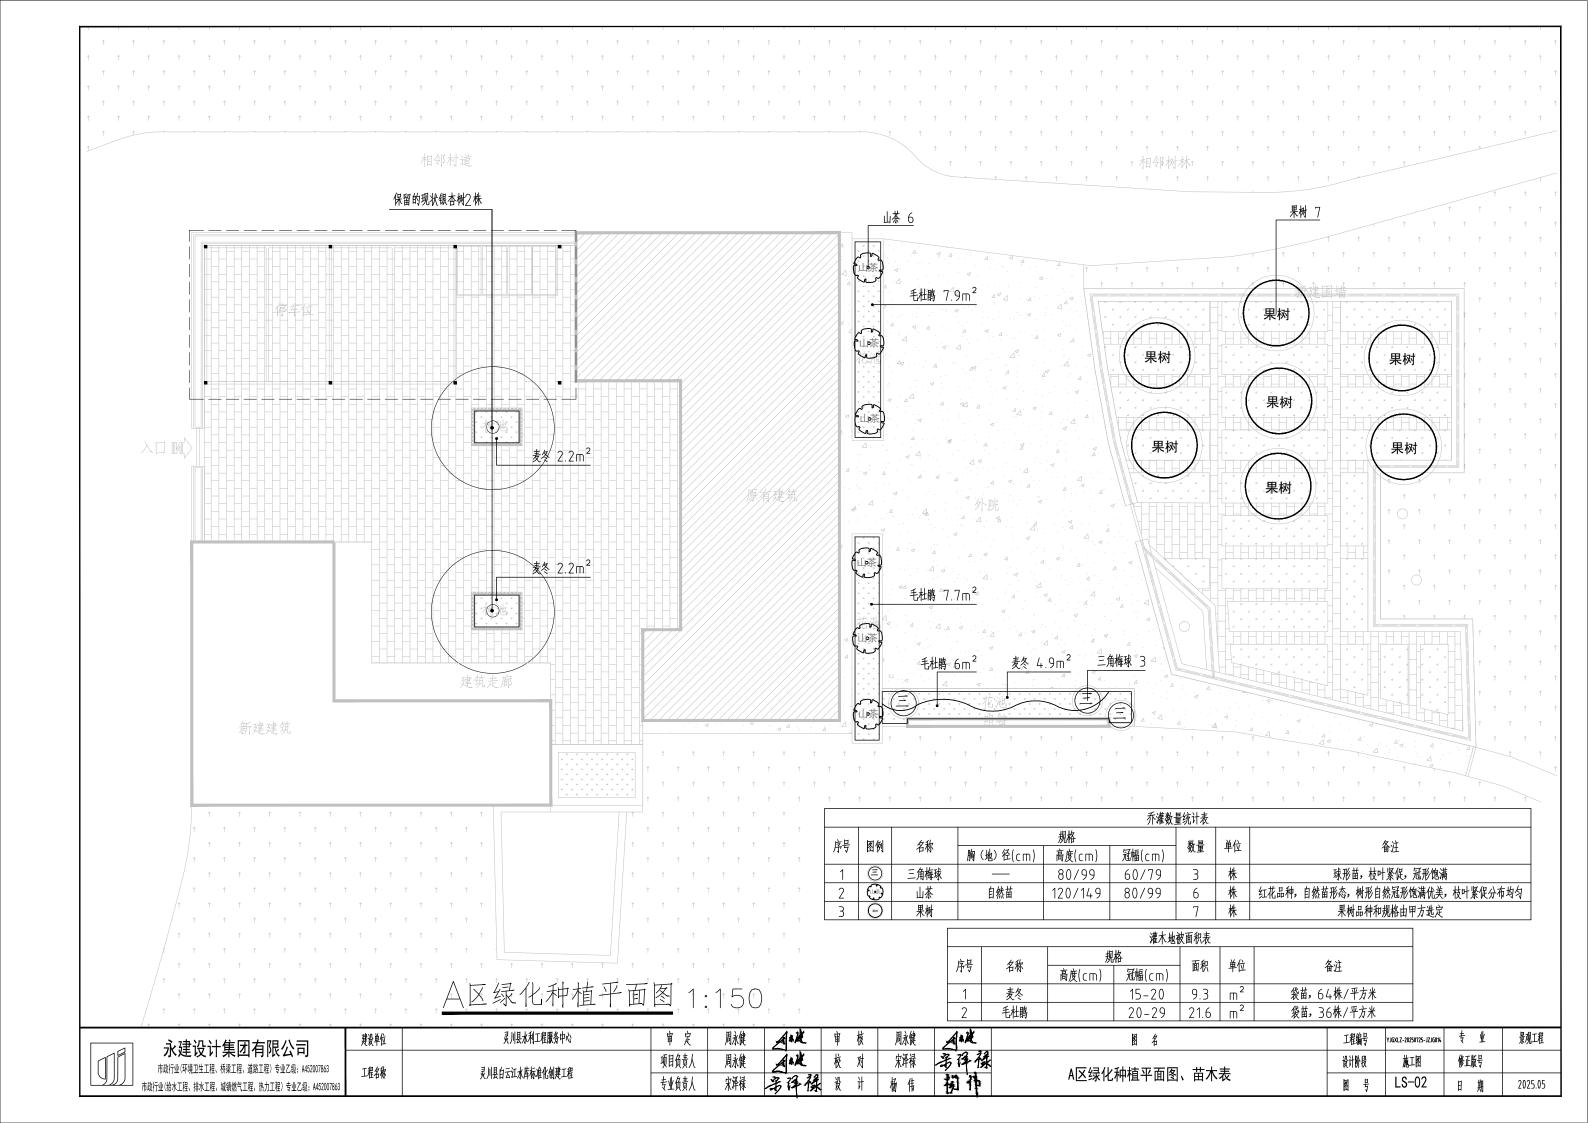

#### 室外照明电气工程设计说明

#### 一、项目概况:

本项目采用太阳能照明方式。

#### 二、设计依据规范

- 1.《城市道路照明设计标准》CJJ45-2015
- 2.《城市夜景照明设计规范》JGJ/T163-2008
- 3.《供配电系统设计规范》GB50052-2009
- 4.《低压配电设计规范》GB50054-2011
- 5.《建筑物防雷设计规范》GB50057-2010
- 6.《电力工程电缆设计标准》GB50217-2018
- 7. 建设单位提供的设计任务书及有关资料
- 8. 相关专业提供的工程设计资料。

#### 二、照明设计

- 1、本工程设计采用太阳能路灯照明,高度为6米,灯杆间距为35米,50W LED光源,暖白光,共10盏,灯具防护等级不少于1P65。灯具 布置见平面图。
  - 2、灯具安装位置详见电气平面图,灯具安装参照《国家标准图集》96D702-2及03D702-3,或参照灯具厂家有关资料;
  - 3、庭院灯轴线距离铺装边缘0.4~0.5m,草坪灯轴线距离铺装边缘0.2m,泛光灯及水下射灯距离受光面边缘0.5m,埋地灯应紧靠受光面;
  - 4、园林各部位照度应符合下表要求:

照明场所	绿地	人行道	车行道	节点广场	入口广场	商业街	商业广场	架空层	天台花园
水平照度(   x )	?3	2 <b>~</b> 5	5 <b>~</b> 8	5~10	10~15	10~15	10~15	5~10	5 <b>~</b> 10

- 5、照明控制方式: 灯具照明采用半夜和全夜灯的时控方式, 在灯具内时间控制器进行时段设置以及半夜全夜照度设置。灯具时控制器时间由业主确定。
- 6、功率因素补偿: 庭院灯采用在灯杆内补偿的就地补偿方式, 灯内安装保护熔断器。

#### 三、用电安全

1、本工程采用TN—S接地保护系统,所有平时不带电的电气设备金属外壳、灯具、金属线管灯具支架等均应保护接地;照明系统接地主干线应与就近建筑地极 连接可靠,接地电阻应不大于4欧,若不满足接地要求,则要增加人工接地极至满足要求。每基路灯设置接地极一根(用50×5 热镀锌角钢,L=2.5米作垂直接地极 );利用多芯电缆中单独的1 根芯线作共用保护接地干线,将灯具基础内的钢筋自然接地极和基础下设置的热镀锌角钢人工接地极可靠连接,使得所接金属灯杆及灯具 金属外壳均得到有效保护接地。灯具基础采用C2O现浇。接地装置的安装方法参见图集《接地装置安装O3D5O1-4》。

#### 四、基础工程

- 1、每基路灯设置个接线井,路灯灯脚浇筑砼台保护。
- 2、接线盒内进行防盗处理,用砂和砼进行填充。

#### 五、其它

- 1、凡与施工有关而又未说明之处,参见国家、地方标准图集;
- 2、本工程所选设备、材料,必须具有国家级检测中心的检测合格证书,必须满足与产品相关的国家标准,供电产品应具有入网许可证;
- 3、为设计方便,所选设备型号仅供参考,招标所确定的设备规格、性能等技术指标不应低于设计图纸的要求,所有设备确定厂家后均需建设、施工、设计、监理 四方进行技术交底;
- 4、根据国务院颁发的《建设工程质量管理条例》(第279号令),建设方、施工单位要做到:
- (1) 建设方应提供电源等市政原始资料,原始资料必须真实、准确、齐全;
- (2) 由各单位采购的设备、材料,应保证符合设计文件及合同的要求;
- (3) 施工单位必须按照工程设计图纸和施工技术标准施工,不能自行修改工程设计;
- (4) 施工单位在施工过程中发现设计文件和图纸有差错的,应当及时提出意见和建议;
- (5)建设工程竣工验收时,必须具备设计单位签署的质量合格文件。

#### 六、施工及验收规范

- 1、《城市道路照明施工及验收规范》
- 2、《接地装置施工及验收规范》
- 3、《电缆线路施工及验收规范》

#### 材料表

			.,,,,		
序号	图例	名称	规格	数量	备注
1	<b>(</b>	太阳能路灯	LED,50W,IP65,暖白光,50W太阳能电池板,60AH	10套	灯杆高6米

	<b>10</b>	
l	リル	

# 永建设计集团有限公司 市政行业(环境卫生工程、桥梁工程、道路工程)专业乙

小足以11 朱四円以4 円	
市政行业(环境卫生工程、桥梁工程、道路工程)专业乙级: A452007863	工程名
市政行业(给水工程、排水工程、城镇燃气工程、热力工程) 专业乙级:A452007863	


建设单位	灵川县水利工程服务中心
工程名称	灵川县白云江水库标准化创建工程


审 定	周永健	
自负责人	周永健	
业负责人	黄 霖	,

被	审	核	周永健	1
被	校	对	黄 霖	1
森	设	计	苏云武	*

图	名
电气设	计说明

工程编号		YJGXLZ-20250725-JZJG014	专	业	景观工程
设计	阶段	施工图	修正	版号	
图	뮹	DS-01	Ħ	期	2025.05

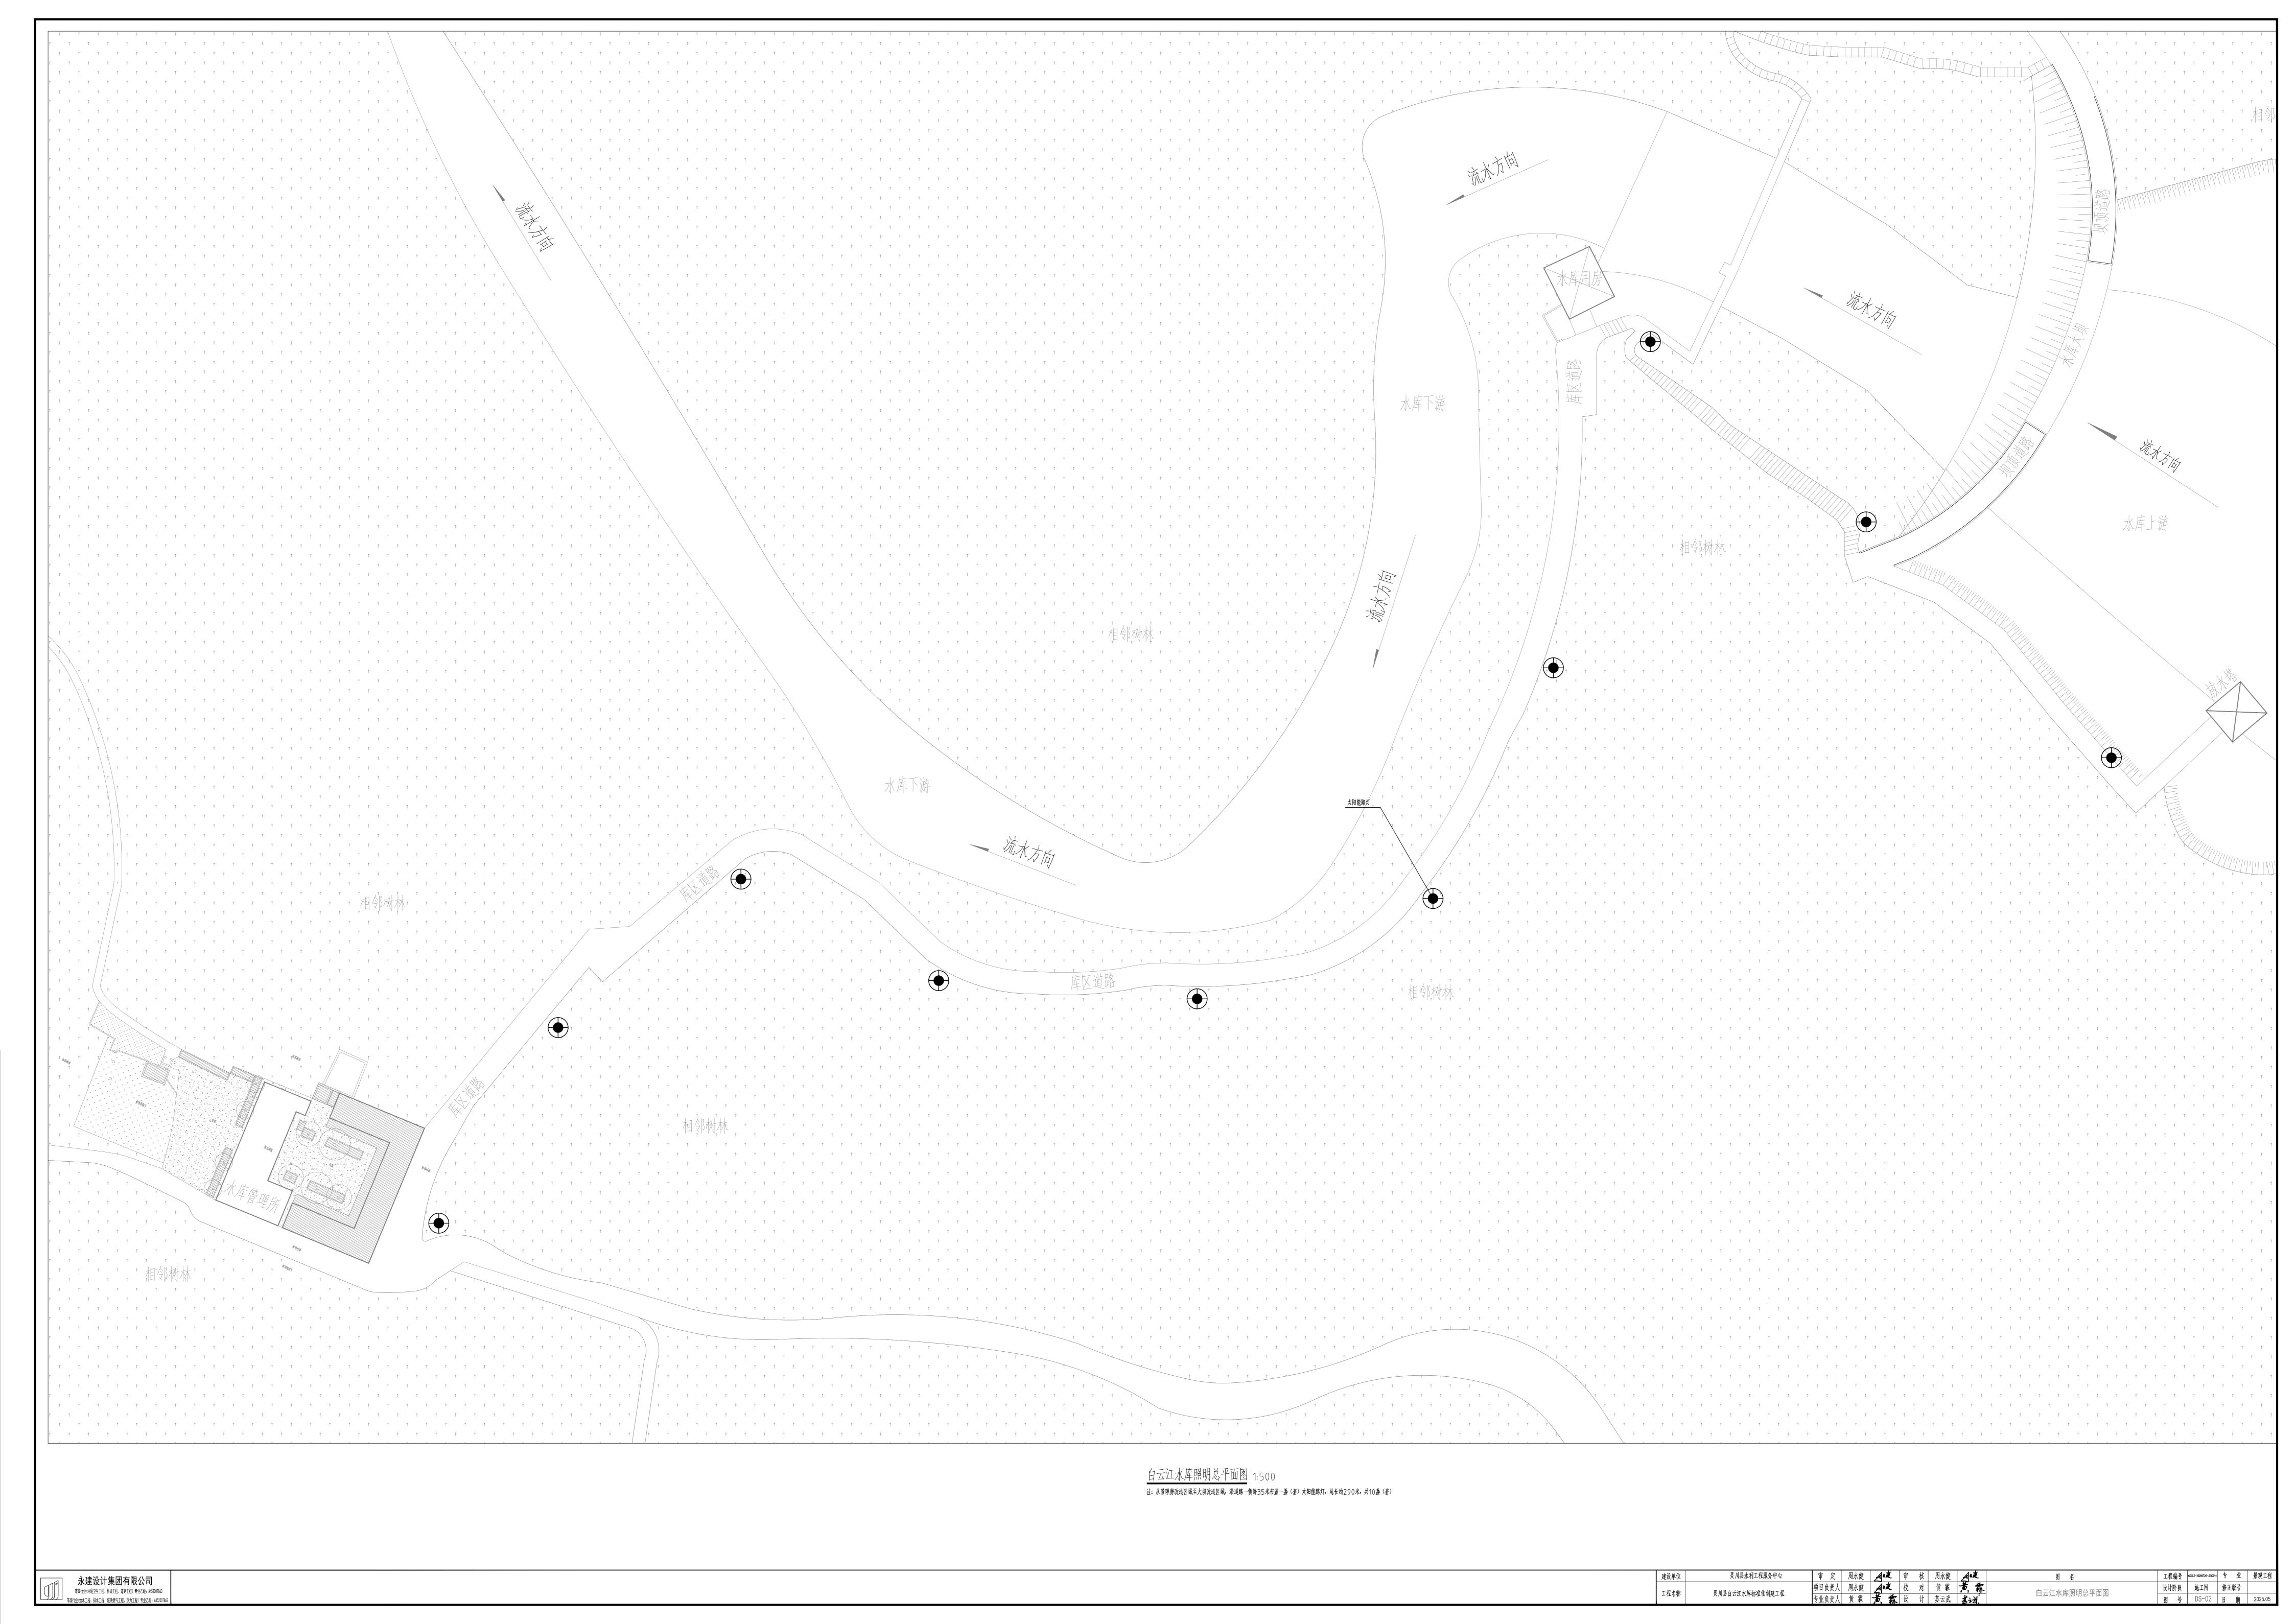

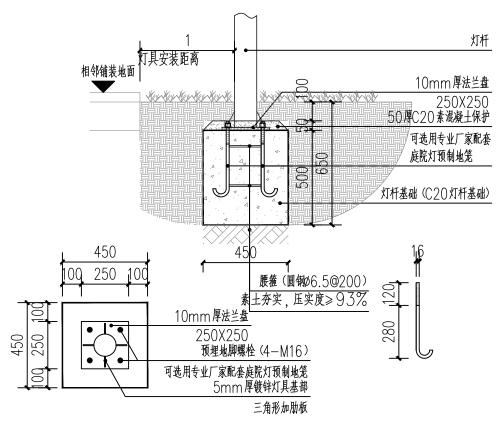

太阳能路灯基础做法图 1:20

#### 说明

- 1、本图纸尺寸均以毫米为单位。
- 2、50W光源,太阳能电池板为60W;40ah 磷酸铁锂电池,采用光控+ 时控,晚上亮灯时间8-14小时,阴雨天5-7天。
- 3、本做法图为太阳能路灯通用做法图,太阳能路灯电池箱尺寸、时间控制接线及灯具地笼安装由厂家配套提供。
- 4、灯杆高6米,整体铝材制作而成,杆体内外做镀锌防锈处理,表面处理: 喷塑。含220x220x10厚灯具法兰。配地笼160x160xM14\*300高,固定件: 不锈钢坚固螺丝。防护等缀P65以上。
- 5、太阳能路灯样式及相关参数以甲方选定样式厂家提供灯具相关参数。



太阳能路灯意向



4世八年/七 备注:本图仅为示意, 以专业厂家配置的地脚笼为准

i (
עעע

灵川县水利工程服务中心 审 定 YJGXLZ-20250725-JZJG014 专 业 景观工程 建设单位 图名 工程编号 永建设计集团有限公司 ANK 项目负责人 周永健 设计阶段 施工图 修正版号 市政行业(环境卫生工程、桥梁工程、道路工程)专业乙级: A452007863 工程名称 照明设施大样图 灵川县白云江水库标准化创建工程 专业负责人 黄 霖 DS-03 市政行业(给水工程、排水工程、城镇燃气工程、热力工程)专业乙级: A452007863 2025.05