

岑溪市归义镇石坡村农副产品购销中心建设项目

(ZY2024-008)

建筑专业

(施工图)

(2024.03)



中远智信设计有限公司

工程设计证书编号: A452007485-1/2

建筑设计说明 (1)

一、设计依据

1. 建设单位提出的使用要求。
2. 国家颁布的以及地方现行有关各专业的技术规范、规程、规定。
- (1). 《民用建筑设计统一标准》GB 50352-2019
- (2). 《广西公共建筑节能设计标准》(DBJ/T45-042-2017)
- (3). 《建筑设计防火规范》(GB 50016-2018)
- (4). 《民用建筑热工设计规范》(GB50076-2016)
- (5). 《公共建筑节能设计标准》(GB50189-2015)
- (6). 《建筑节能应用技术规程》(JGJ113-2015)
- (7). 《无障碍设计规范》GB50763-2012
- (8). 《托儿所、幼儿园建筑设计规范》JGJ 39-2016

二、建筑概况

1. 建设单位: 岑溪市归义镇人民政府; 建设地点: 岑溪市归义镇。
2. 建筑耐火等级: 二级; 建筑设计使用年限: 50年
3. 建筑抗震设防烈度: 6度
4. 结构类型: 框架结构
5. 建筑层数: 地上3层, 建筑高度: 10.4m。
6. 图中设计标高±0.000相对于绝对标高。
7. 建筑面积: 405.15m², 占地面积: 202.69m²。

三、墙体工程

1. 地上墙体:
- ±0.000以上除注明外(根据业主要求), 墙体材料: 内墙采用80mm×115mm×90mm烧结实心砖;
- 内墙采用20mm×115mm×90mm烧结实心砖;
- 构造措施按广西墙体材料建筑节能构造图集07TJ101-1作。
- (1). 建筑物内管井、电缆井每层在楼面标高处预留洞, 待安装后用C20混凝土填实, 其井壁采用耐火极限≥1小时的不燃保温材料, 检查门耐火等级同墙体, 洞缝处采用密封胶。
- (2). 墙体与钢筋混凝土梁、柱交接处加铺钢丝网(搭接长度≥100), 当基层为混凝土(厚度同墙体)后, 再用石粉水泥砂浆抹灰。
- 设备管道穿越墙体时, 在管道安装完后用石粉水泥砂浆填实, 若预留洞较大, 先用C20混凝土浇筑加气混凝土(厚度同墙体)后, 再用石粉水泥砂浆抹灰。
3. 外墙墙体: 外墙在高于室外地面100-300范围内通长贯通, 或分段贯通, 设防措施: 内墙在室内地坪标高-0.06M以下水平带及其垂直面外抹: 2水泥砂浆20厚(内加5%防水剂), 首层为架空层, 一层没有墙体时不设防潮层。
4. 卫生间墙体采用水泥砂浆砌筑。
5. 卫生间墙体厚度300以下C15砼, 宽度同墙体, 墙面找平层用掺外加剂的水泥防水砂浆, 防水层用5厚聚合物水泥防水涂料。
6. 地下墙体: 采用C40MU10页岩砖, M7.5水泥砂浆墙体。
7. 门窗洞口及其它有建筑构件及设备安装要求的部位, 应用夹心砖砌筑作局部强化处理。
8. 门梁未注明尺寸外均为200。
9. 设备用房预留设备进出口, 待设备安装后再进行封堵。
10. 电线管、上水管、小便斗下水管等要求开槽暗敷于墙体时, 若水管穿越钢筋混凝土墙时, 则明敷, 面层做法由二次装修时处理。
11. 外墙从墙体表面开始至饰面层应留分隔缝, 间隔宜为3X3M, 金属网、找平层、防水层、饰面层应在相同位置留缝。

四、楼(地)面工程

1. 卫生间、阳台、走廊装饰面层均比同层相邻房间装饰面层高50, 1%排水坡度坡向地漏。
2. 除注明外, 普通井安装完后每层均用与楼面同等级的细石混凝土分隔; 普通井门口均做300MM高钢筋混凝土止水。
1. 图中尺寸均为洞口尺寸, 加过梁的门洞预留时高度应增加楼面装修层厚度(40)。
2. 铝合金平窗均采用70系列铝合金型材, 主材厚度不小于1.4mm。
3. 铝合金推拉窗均采用90系列铝合金型材, 主材厚度不小于1.4mm。
4. 除图中注明外, 本工程外墙玻璃幕墙均采用钢化安全玻璃, 玻璃厚度二次深化设计定。
- 所有推拉窗必须有可靠的防止窗扇脱落的措施, 铝合金窗框外框在200高玻璃上须设置20mm宽限位水平警示, 所有铝合金门窗玻璃的选用应符合《建筑节能应用技术规程》和《建筑节能管理规程》及《建筑运行2003J2116号及地方主管部门的有关规定或按各地方性法规要求执行。
- 该建筑以下部位均使用建筑安全玻璃:
- 1). 面积大于1.5m²的窗玻璃。
- 2). 室内玻璃隔断。
- 3). 玻璃幕墙玻璃幕墙玻璃面小于500mm的落地窗。
- 4). 层数≥7层时, 应采用安全玻璃。
- 5). 在人出入口较多, 可能产生拥挤和儿童集中的公共场所的门和玻璃窗。
- 铝合金推拉窗用于外墙时, 必须采取防止窗扇在负压下向外脱落的装置。
- 门窗立樘位置: 外门窗立樘位置见幕墙节点图, 未注明者居中, 内门窗立樘位置见注明外, 内窗未注明者居中, 双向平开立樘居中, 单向平开立樘与开启方向同向。
7. 防火门应装闭门器, 双扇防火门应装闭门器和顺序器, 常开防火门应安装信号控制头和反锁装置。窗台高于900mm的必须加设防护栏杆。
8. 门窗加工前应按实地测量洞口尺寸后方可进行, 以免出现误差。
9. 门窗立面形式、颜色、开启方式及门窗数量见门窗表。
10. 幕墙外门窗三性指标按《建筑外门窗气密、水密、抗风压性能分级及检测方法》(GB/T17106-2008)
- 抗风压性能指标: 6级
- 抗水密性能指标: 5级
- 气密性能指标: 6级

五、门窗工程

1. 屋面防水等级为Ⅰ级, 即至少应有两道防水层, 具体施工及有技术要求的详见有关工程施工验收规范。
- 保温层与女儿墙间留50mm宽空隙, 内填发泡条, 避免保温层变形对女儿墙产生的水平推力。
3. 凡屋面高低跨、女儿墙挂檐外、雨水口、排烟道及泛水等出屋面外及其它阴阳角处应附加卷材一层。
4. 屋面排水坡度: 找坡2.0%, 檐沟天沟找坡1.0%, 详见屋面平面图, 做法参照12ZJ201(4)。
5. 所有屋面土构件内预埋、雨水口及排水管的标高及位置务必找准, 在施工中严防渗漏。

六、构件防腐及油漆粉刷工程

1. 所有埋入墙体的木构件需涂防腐油, 露明部分刷底漆一道, 调漆漆二道。
2. 所有金属构件均刷红丹防锈漆二道, 露明部分再刷调漆漆二道。
3. 所有喷涂、油漆、批腻子等先做样板, 待有关方面同意后, 方可进行大面积施工。

七、屋面

- (1) 门窗采用铝合金型材, 铝合金型材壁厚1.4mm, 铝合金型材壁厚2.0mm。
- (2) 门窗玻璃的选用应符合《建筑节能应用技术规程》和《建筑节能管理规程》及《建筑运行2003J2116号及地方主管部门的有关规定。

八、其他

1. 建设单位: 岑溪市归义镇人民政府
2. 设计单位: 中远智信设计有限公司
3. 项目负责人: 刘某某
4. 专业负责人: 刘某某
5. 审核: 刘某某
6. 校核: 刘某某
7. 设计: 刘某某
8. 制图: 刘某某
9. 盖章: 刘某某

姓名	职务	签字
刘某某	项目负责人	
刘某某	专业负责人	
刘某某	审核	
刘某某	校核	
刘某某	设计	
刘某某	制图	
刘某某	盖章	

中远智信设计有限公司
Zhongyuan Zhixin Architectural Design Co., Ltd.

公司地址: 贵州省安顺区紫云县黄果树风景名胜区
工程设计证书编号: A452007485-1/2

姓名	职务	签字
刘某某	项目负责人	
刘某某	专业负责人	
刘某某	审核	
刘某某	校核	
刘某某	设计	
刘某某	制图	
刘某某	盖章	

姓名	职务	签字
刘某某	项目负责人	
刘某某	专业负责人	
刘某某	审核	
刘某某	校核	
刘某某	设计	
刘某某	制图	
刘某某	盖章	

姓名	职务	签字
刘某某	项目负责人	
刘某某	专业负责人	
刘某某	审核	
刘某某	校核	
刘某某	设计	
刘某某	制图	
刘某某	盖章	

姓名	职务	签字
刘某某	项目负责人	
刘某某	专业负责人	
刘某某	审核	
刘某某	校核	
刘某某	设计	
刘某某	制图	
刘某某	盖章	

工程设计证书编号: M452007485-1/2
 公司地址: 贵州省安顺区紫云县黄果树镇新化基地
 (安顺市西秀区南平街道2栋1单元113号)

附注
 1. 本工程为...
 2. 本工程为...
 3. 本工程为...


公司	审核	日期
建筑	电气	
给排水	暖通	

姓名	刘素琴	专业	注册建筑师
姓名	刘素琴	专业	注册结构工程师
姓名	刘素琴	专业	注册暖通工程师
姓名	刘素琴	专业	注册给排水工程师
姓名	刘素琴	专业	注册电气工程师

工程勘察单位
 单位名称: 中远智信设计有限公司
 证书编号: M452007485
 证书分类: 资质等级
 有效期至: 2024年04月09日止

图名	一层平面图
图号	层-04
日期	2024.03
工程号	ZY2024-008

中远智信设计有限公司
 Zhongyuan Zhixin Architectural Design Co., Ltd.

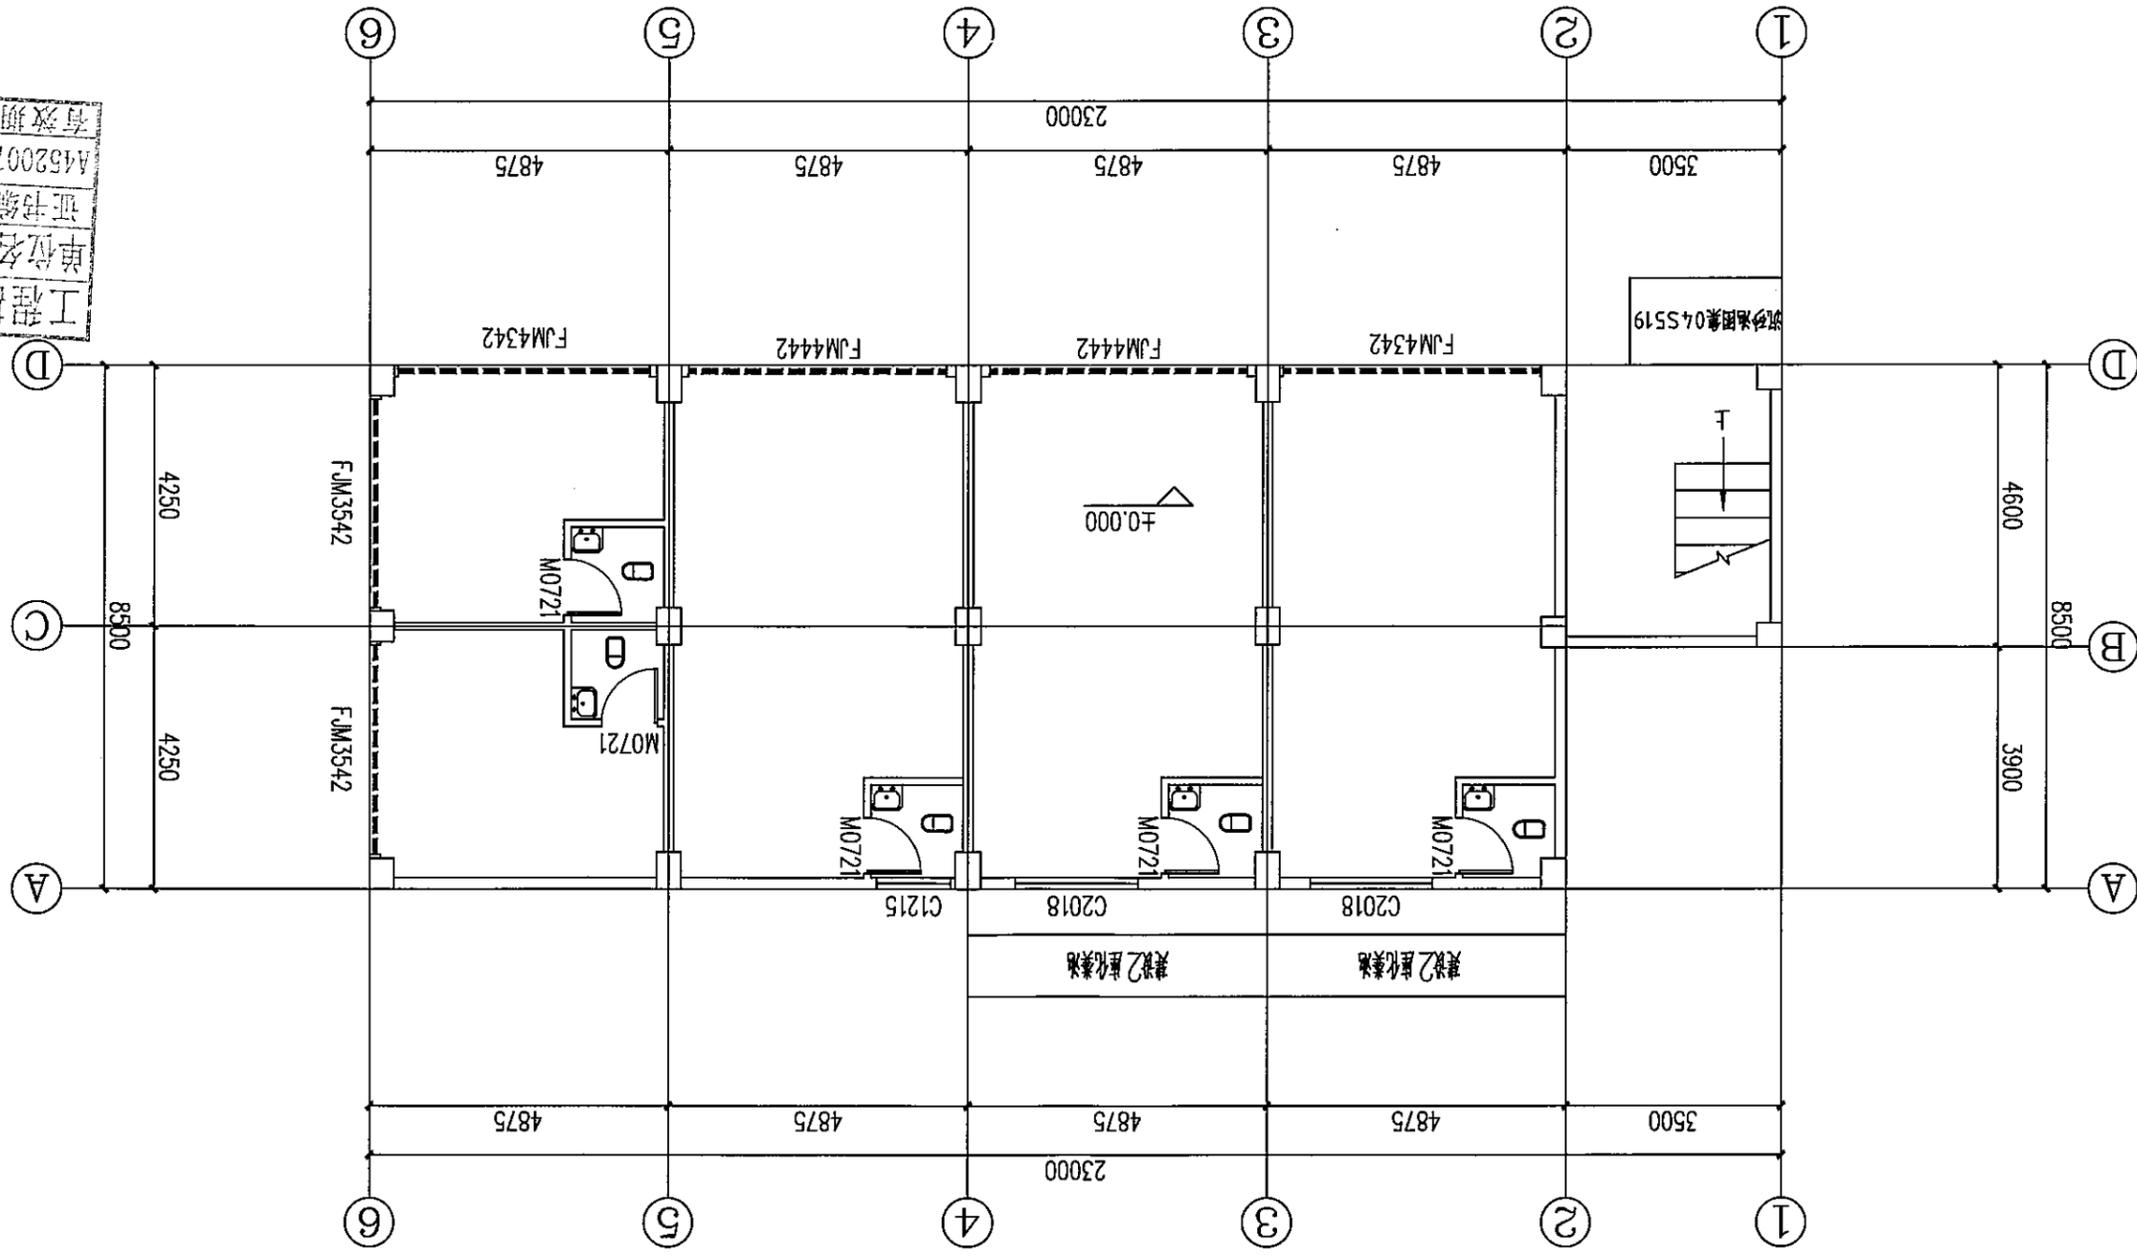

说明:
 1. 标准图集-03S702 钢筋混凝土化粪池图集。
 2. 拟建4座2m³化粪池, 实际根据现场情况施工, 未经事宜严格按照相关规范实施。
 3. 地台采用C25混凝土硬化237.19m², 含门前至路边。

建筑补充说明
 1. 墙体厚度: 外墙、隔墙墙体厚度为180mm, 内分属墙体注明外为20mm, 墙体厚度为200mm, 内分属墙体注明外为20mm, 墙体厚度为200mm。
 2. 门窗安装除注明尺寸外墙体均为120或中开, 在边开。
 3. 卫生间地面排水坡度1%排向地漏或蹲便器, 卫生间楼面, 地面均做防水。
 4. 卫生间楼面排水坡度1%排向地漏或蹲便器, 卫生间楼面, 地面均做防水。
 5. 室外排水由甲方根据给排水图统一处理。
 6. 屋面水泥砂浆找平层分格缝, 纵横间距6000, 缝宽30, 做法参照12J201。
 7. 雨水管做法参照12J201。
 8. 女儿墙及出屋面各墙体均做防水, 做法参照12J201。
 9. 卫生间、蹲便器做法参照98ZJ001图集。

工程设计证书编号: M52007485-1/2
公司地址: 贵州省安顺区紫云县双桥村新化基地
(安顺市西秀区电谷生态城2栋1单元0113号)


附注
REMARKS

会签	审核	设计	校对	审核	专业负责	项目负责	审定

盖章图章处	工程勘察设计中远智信设计有限公司	证书编号 M52007485	工程等级 乙级	有效期至 2024年04月09日止
-------	------------------	----------------	---------	-------------------

建设单位	安顺市西秀区电谷生态城项目指挥部
工程名称	安顺市西秀区电谷生态城项目指挥部中心楼项目
子项	
图名	二层平面图
图号	层-05
版本日期	2024.03
工程号	ZY2024-008

中远智信设计有限公司
Zhongyuan Zhixin Architectural Design Co., Ltd.

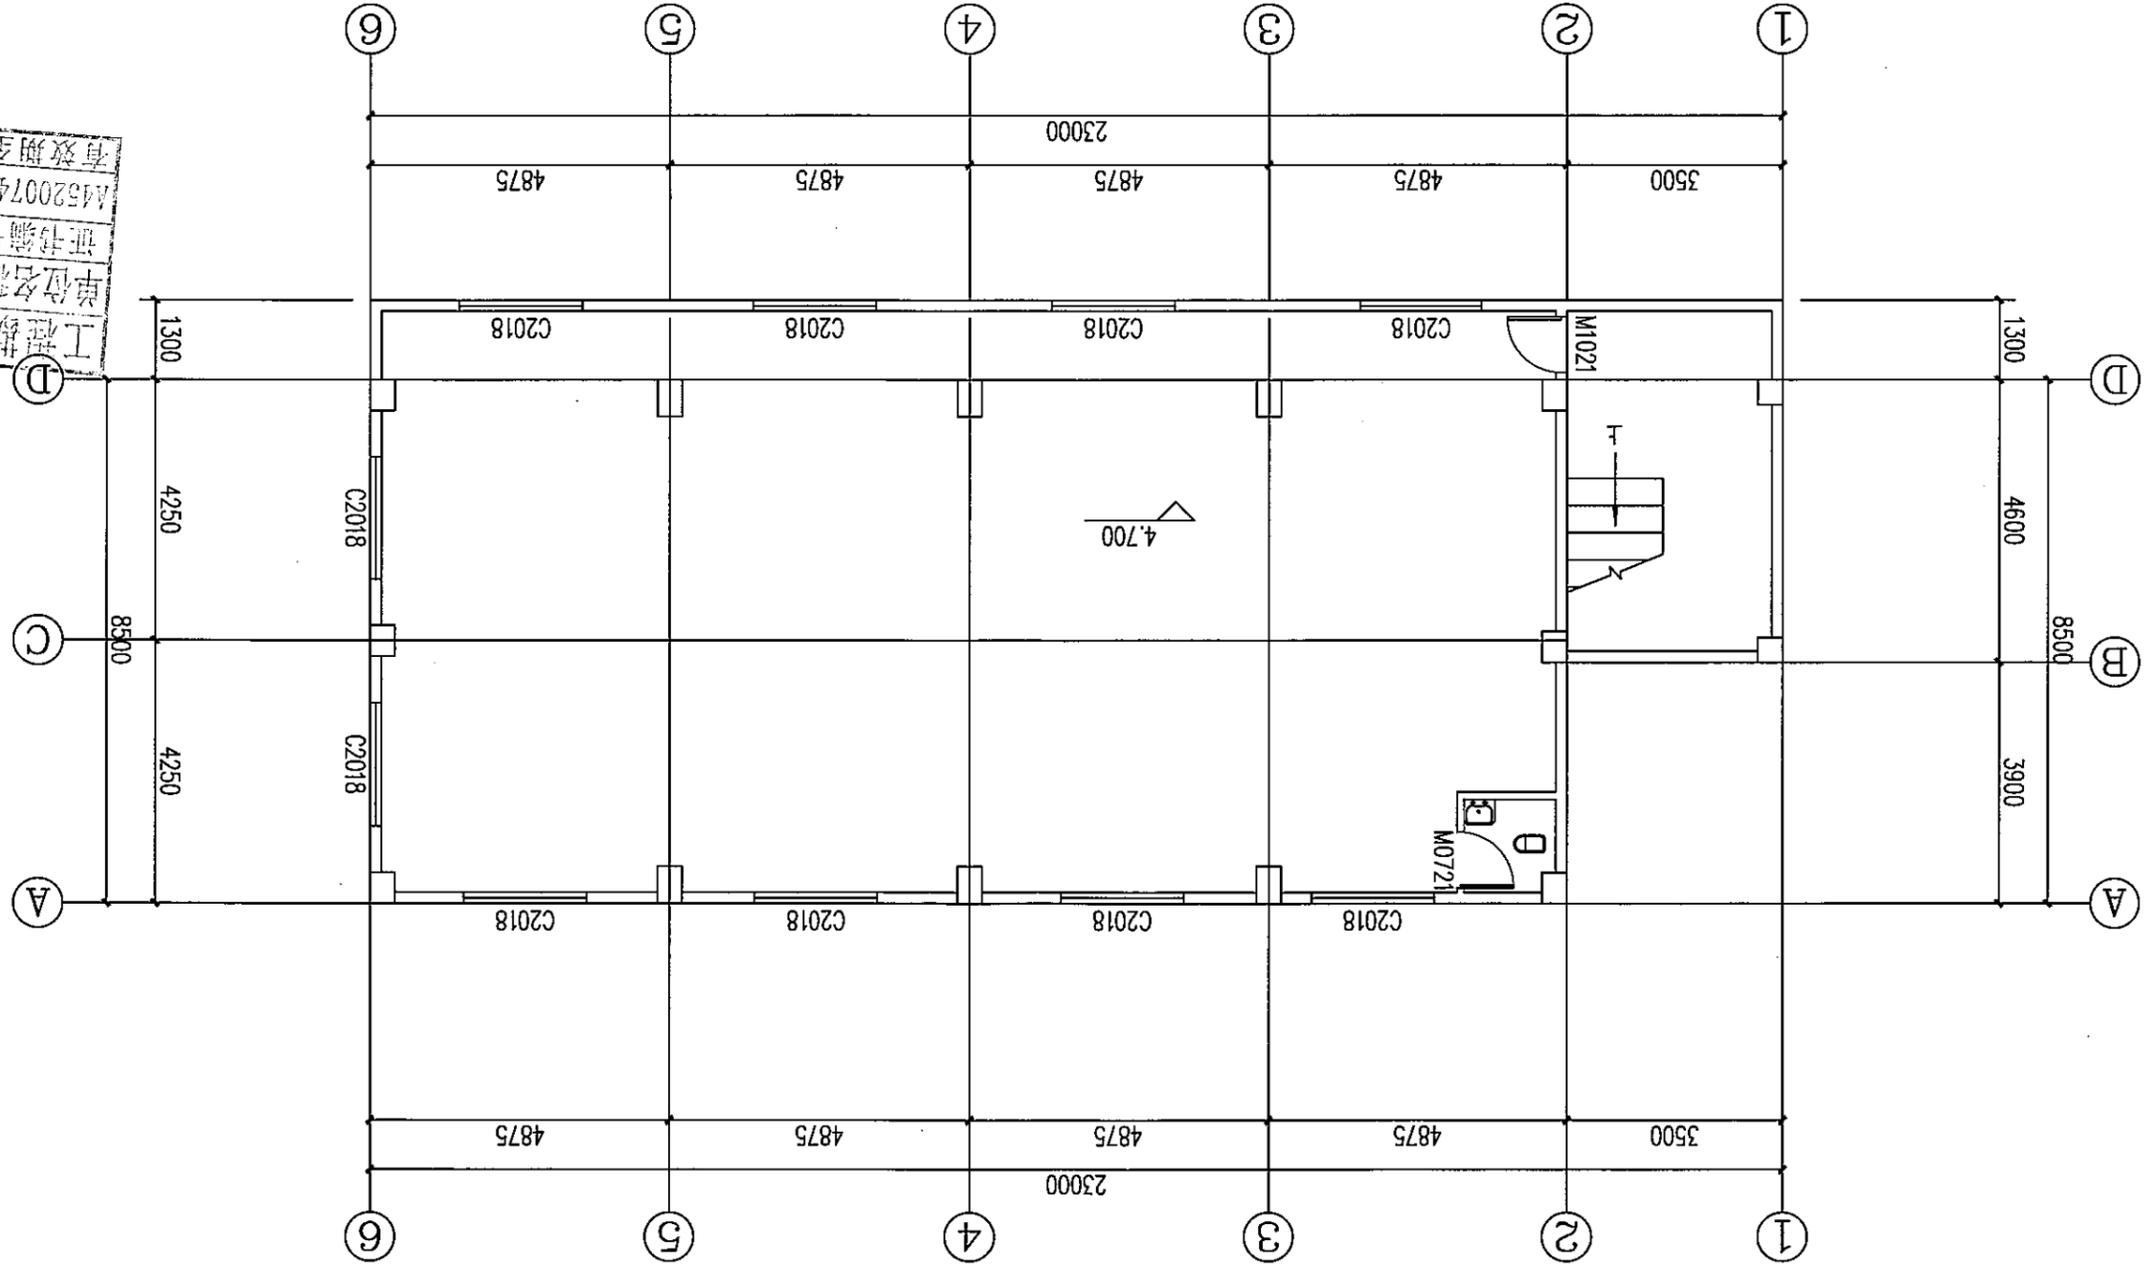

二层平面图
1:100
本层建筑面积 207.2m²

- 建筑补充说明
1. 墙体厚度: 外墙、隔墙墙体厚度为180mm, 内分隔墙除注明外为120mm, 墙体物体为MU10 页岩标准砖, 有标注的按标注厚度, 卫生间隔墙高度为2.5米, 其它洞率大于或等于25%, 外墙轴线为墙体边缘线, 内墙轴线为墙体中心线(除外墙注明外)。
 2. 门窗安装除注明尺寸外均按1:20或中开、柱边开。
 3. 卫生间地面排水坡度1%非向地漏或蹲便器, 卫生间楼面、地面均做防水, 卫生间楼面比楼面低20, 地漏做法参照GB/T 27710-2020
 4. 所有构架周边及外露构件必须做滴水, 做法详11ZJ901
 5. 室外排水由甲方根据给排水图统一处理
 6. 屋面水泥砂浆找平层设分格缝, 纵横向间距6000, 缝宽30, 做法参照12J201
 7. 雨水管做法参照12J201
 8. 女儿墙及出屋面各墙体均做防水, 做法参照12J201
 9. 卫生间、蹲便器做法参照98ZJ001

工程设计证书编号: M452007485-1/2
公司地址: 贵州省安顺区紫云县双桥乡双桥村新化基地
(安顺市紫云县双桥乡双桥村新化基地24栋1基地0113号)

附注
REMARKS

结构	暖通	电气	市政
建筑	电气	市政	
总图	市政		

审定	刘素琴	项目负责	刘素琴
专业负责	刘素琴	专业负责	刘素琴
审核	刘素琴	审核	刘素琴
校对	刘素琴	校对	刘素琴
设计	刘素琴	设计	刘素琴
印晒	刘素琴	印晒	刘素琴


加盖图章处
STAMP AREA

工程勘察设计单位出图专用章
单位名称: 中远智信设计有限公司
证书编号: A452007485
证书分类: 资质等级
工程设计 乙级
有效期至 2024 年 04 月 09 日止


建设单位: 中远智信设计有限公司
工程名称: 中远智信设计有限公司
工程地址: 贵州省安顺区紫云县双桥乡双桥村新化基地

图别	图号	图名
建筑	06	三层平面图
版本	日期	备注
第一版	2024.03	
工程号	ZY2024-008	备注

中远智信设计有限公司
Zhongyuan Zhixin Architectural Design Co., Ltd.

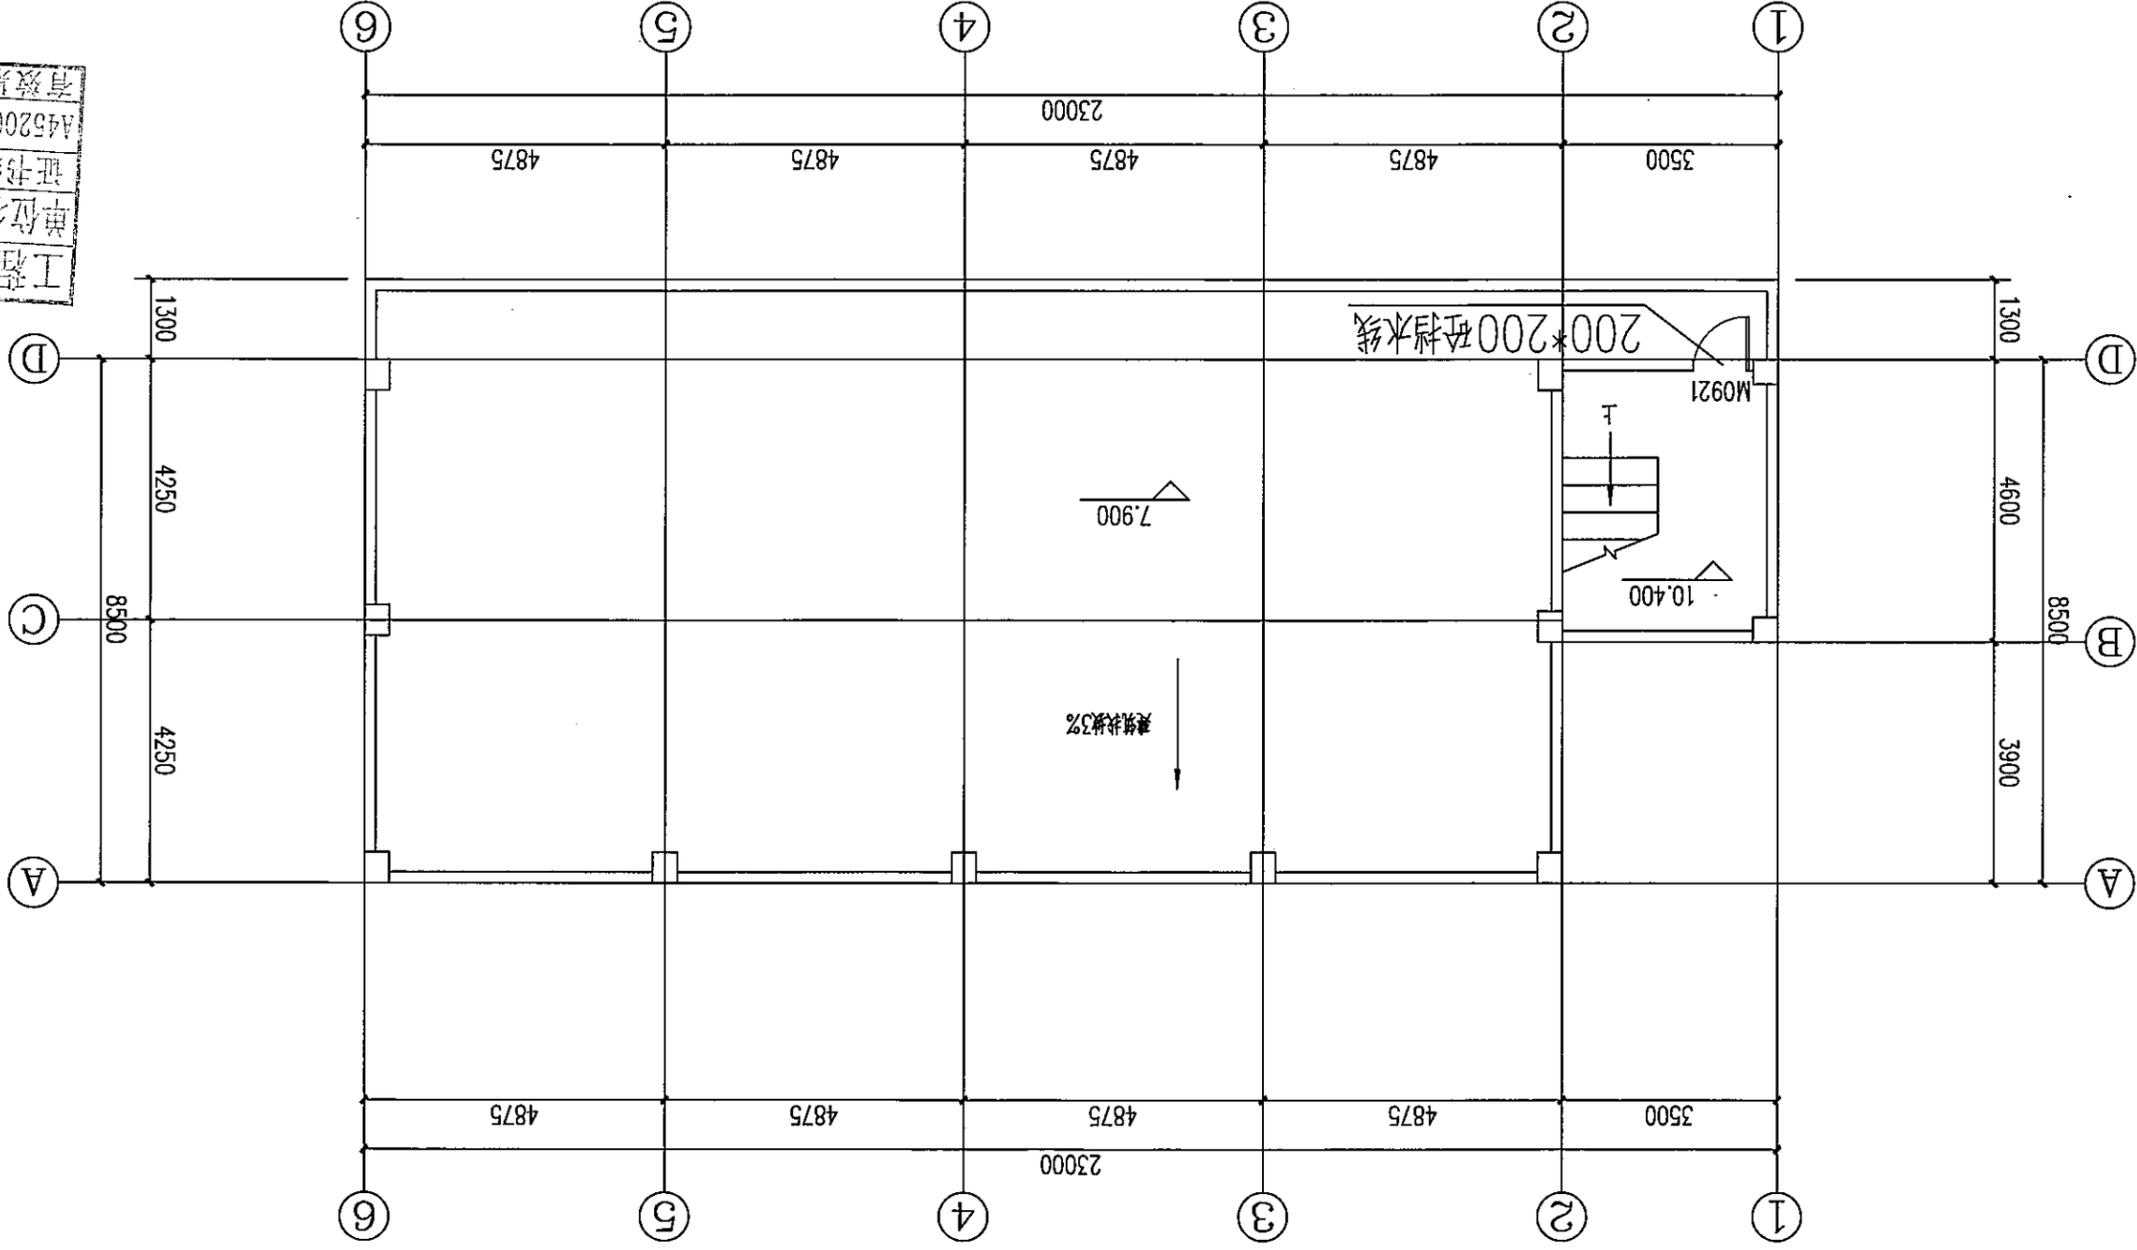

阴影部分为原有建筑物

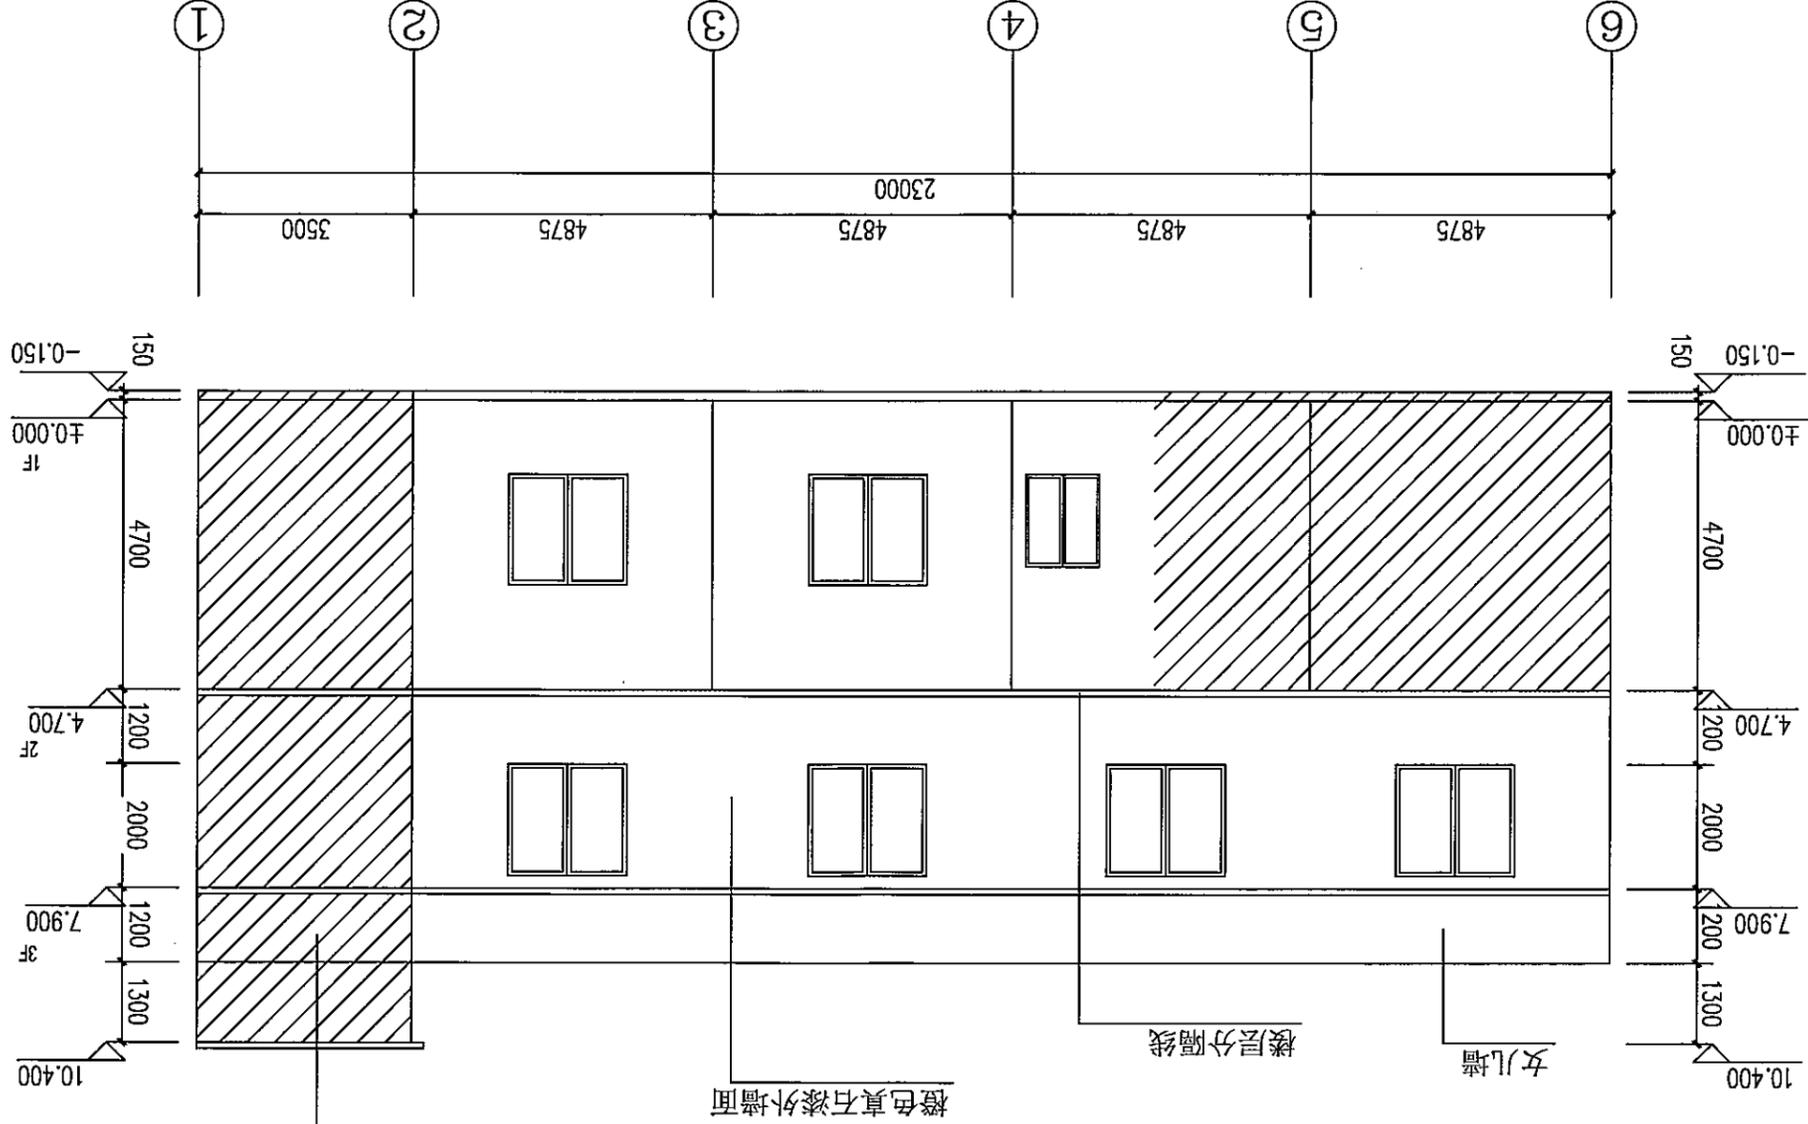

背立面图 1:100

说明: 1. 阳台一侧的铝合金窗安装在平外墙面, 其余铝合金窗安装在墙中处;

2. 铝合金窗的玻璃抗风压性能分级为3级, 水密性能分级为3级, 气密性能为6级;

3. 铝合金窗选用白色铝合金90系列型材, 窗6厚白色浮法玻

璃, 构造做法及选材90系列按国标17ZJ901第17至131页要求进行施工。

4. 铝合金窗由专业资质的公司进行单项设计、制作安装, 本图仅提供立面分隔图。

5. 窗玻璃品种及厚度: 6mm透明玻璃, 可见光透射比 ≥ 0.4 。

6. 承制厂家应根据立面分隔, 开启方式及技术要求进行深化, 提供设计图纸, 经设计人员

认可方可施工。

7. 门窗尺寸均为净宽尺寸 (即完成后门窗的开启活动尺寸)。

工程设计证书编号: M452007485-1/2
公司地址: 贵州省安顺区紫云县电南镇双新化基地
(安顺市紫云县电南镇生态城2栋1单元0113号)

附注: 1. 2. 3. 100.

结构	暖通	电气	给排水
专业	暖通	电气	给排水
审核	刘敏	刘敏	刘敏
专业负责	刘敏	刘敏	刘敏
项目负责	刘敏	刘敏	刘敏
审定	刘敏	刘敏	刘敏
设计	刘敏	刘敏	刘敏
校对	刘敏	刘敏	刘敏
审核	刘敏	刘敏	刘敏
设计	刘敏	刘敏	刘敏

加盖图章处

工程勘察设计单位出图专用章
单位名称: 中远智信设计有限公司
证书编号: A452007485
证书分类: 资质等级
有效期至: 2024年04月09日止

建设单位	安顺市紫云县电南镇生态城2栋1单元0113号
工程名称	背立面图
图号	08
日期	2024.03
工程号	ZY2024-008

中远智信设计有限公司
Zhongyuan Zhixin Architectural Design Co., Ltd.

工程设计证书编号: A452007485-1/2

公司地址: 贵州省安顺市西秀区紫竹林生态城24栋1基地013号

附注

结构	暖通	电气	市政
建筑	电气	市政	
总图	市政		

审定	刘素琴	项目负责	刘敏矢
专业负责	刘素琴	专业负责	刘素琴
审核	刘敏矢	审核	刘敏矢
校对	朱新征	校对	朱新征
设计	李东源	设计	李东源
印图体	李东源	印图体	李东源

加盖图章处


工程勘察设计中远智信设计有限公司
 单位名称 中远智信设计有限公司
 证书编号 A452007485
 资质等级 乙级
 有效期至 2024年04月09日止

建设单位 贵州安顺市西秀区紫竹林生态城24栋1基地013号

工程名称 楼梯详图

图号	楼梯-09
日期	2024.03
备注	


中远智信设计有限公司
 Zhongyuan Zhixin Architectural Design Co., Ltd.

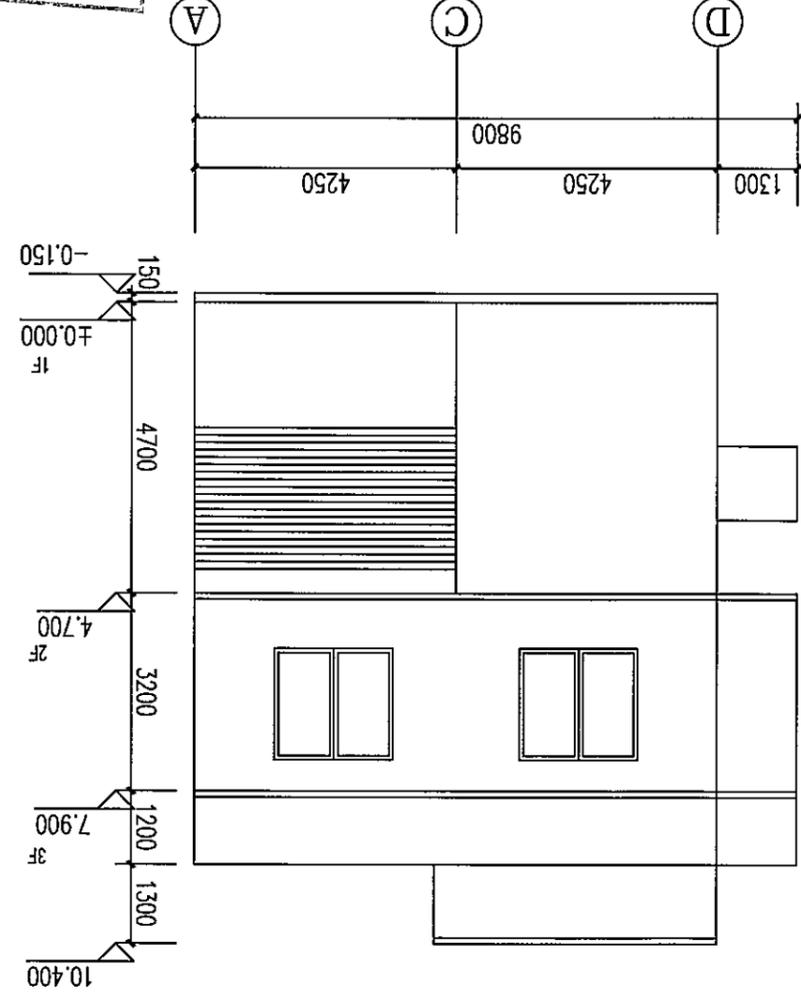

- 楼梯说明:
1. 楼梯及相关构件采用的混凝土强度等级为C25;
 2. 钢筋: HRB400级(Φ);
 3. 分布筋未注明者为Φ6@200;
 4. 该图楼层结构平面及建筑楼梯大样图同时使用, 栏杆构造及安装联结预埋铁件等详建施详图, 配合施工. 楼梯梯板TB宽度参见建筑图;
 5. 板、梁、柱钢筋锚固长度具体参见22G101-1;



右立面图 1:100

二层楼梯间平面图 1:100

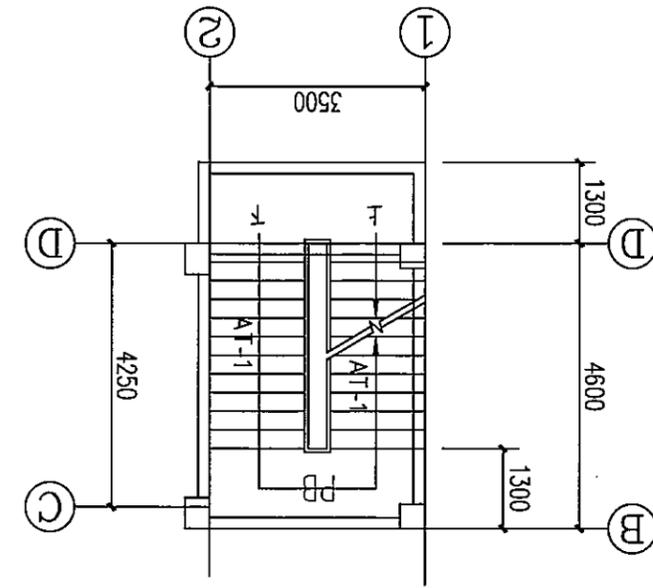

1-1剖面图 1:100

一层楼梯间平面图 1:100

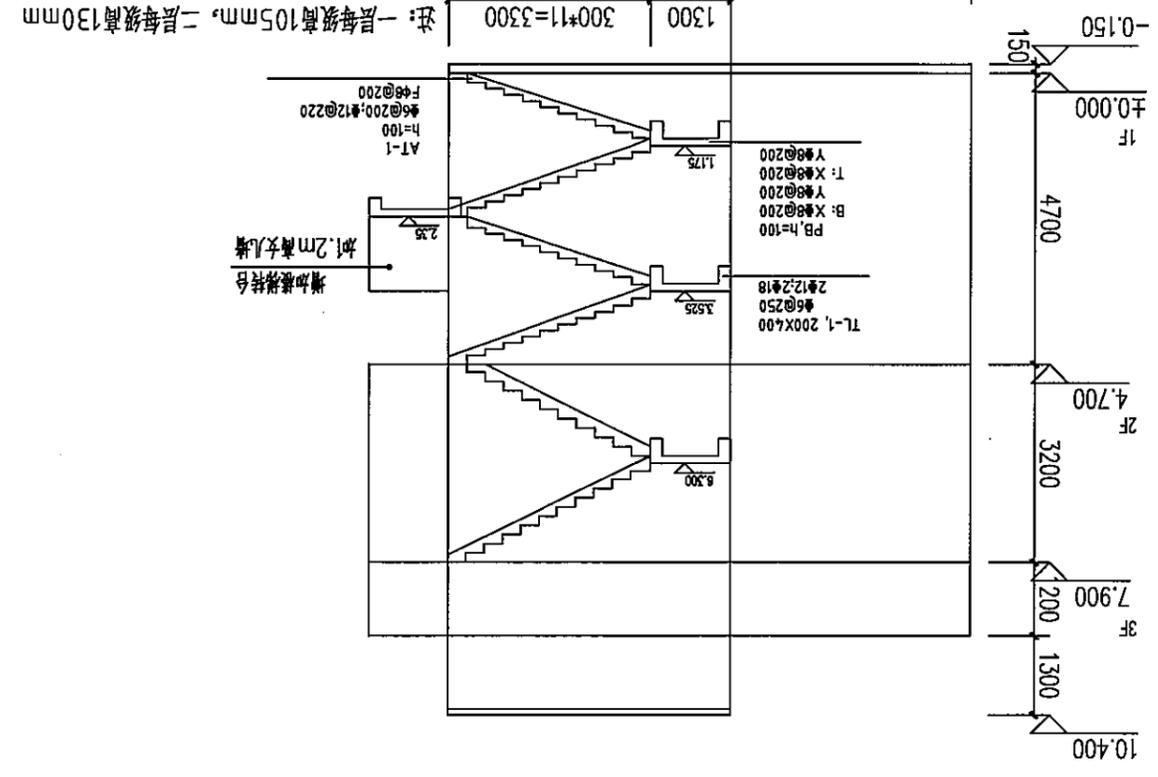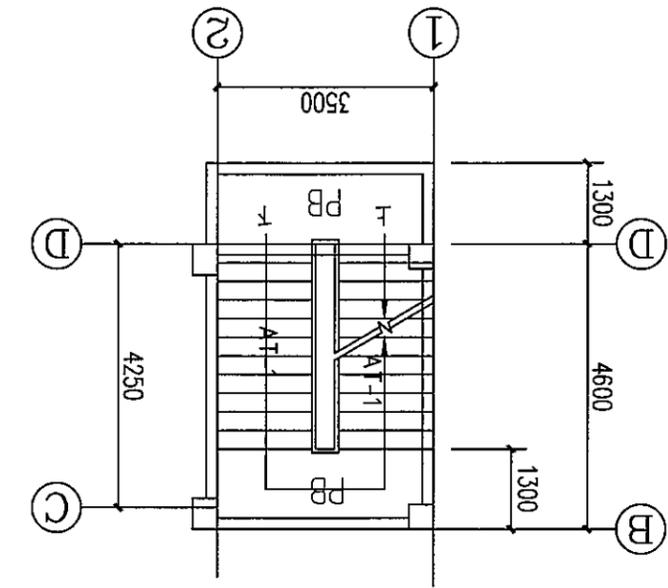

注: 一层楼梯设置4跑

室外排水设计说明

工程概况：
岑溪市归义镇石坡村农副产品购销中心建设项目位于岑溪市归义镇，本项目为敷设DN500排水涵管1段，共15米。

- 一、设计依据
- 按业主提供的相关资料，本排水管沟为临时排水管沟；
 - 国家建筑标准设计《给水排水标准图集》；
 - 《室外排水设计规范》(GB50014-2016)；
 - 《给水排水工程构筑物结构设计规范》(GB50069-2016)；
 - 《给水排水工程管道结构设计规范》(GB50332-2002)；
 - 《给水排水构筑物施工及验收规范》(GBJ141-90)；
 - 《给水排水管道工程施工及验收规范》(GB50268-2008)；
 - 二、管线控制标高在施工前必须进行复测，确认上游接入点标高和下游引出点标高和图纸一至并与现状排水系统衔接无冲突后方可继续施工。
 - 三、管材、接口：
1、II级钢筋混凝土平口管；“DN”表示钢筋混凝土平口管的公称直径。
接口采用1:2水泥砂浆抹带接口。
- 四、管基
- 1、钢筋混凝土平口管道采用12°砼基础，管基基础承载力不小于120KPa。若遇流砂、淤泥松散土及回填，等软弱地基时应采取换填40cm片石等加固措施，使之达到设计要求的地基承载力
 - 五、沟槽回填
开挖埋管后采用碎石层填沟槽，当管顶到路基层底面的高度 ≤ 80 cm时，直接碎石回填；当管顶到路基层底面的高度 > 80 cm时，管顶以上50cm回填碎石层，再用山砂回填至路基层底面，碎石层回填均分三层压实，每层厚度200mm。碎石层的压实度 $\geq 93\%$ 。沟槽山砂回填压实辛苦要求与路基一致，详见路基压实说明。沟槽开挖回填参详示意图(1)；
管道一侧工作面宽度b，当 $DN \leq 1000$ b=0.4m $DN > 1000$ 时，b=0.7m
- 六、施工时除按照国家现行有关施工规范、验收规范、质量评定标准的要求外，尚需注意以下几点：
1、下水位高时，施工时应加强排水措施，保证施工质量。
2、把原材料质量关，排水工程使用的管材必须保证质量，满足设计要求，必须具有生产、使用许可证。

- 管道基础标准图适用于干燥原状土基底，基础承载力不小于120MPa，当出现软基时，视具体情况增设40cm的片石。
- 、排水管道的排出口根据市政污水管线的实际竣工后的位置，可进行适当的调整。
 - 、本工程施工技术及相关质量要求：按市政工程施工验收及质量检验评定标准执行。
 - 、未尽事宜请严格按照相关规范执行。

会签	审核	设计	校对	审核	专业负责	项目负责	审定

姓名	职称	签字
刘素琴	项目负责	
刘素琴	专业负责	
刘素琴	审核	
宋新征	校对	
刘素琴	设计	

工程勘察设计单位出图专用章
单位名称：中远智信设计有限公司
证书编号：A452007485
证书等级：乙级
有效期至：2024年04月09日止

建设单位	工程名称	图名	图号	日期	备注
岑溪市归义镇石坡村农副产品购销中心建设项目	室外排水设计说明	图号	图-10	2024.03	

中远智信设计有限公司
Zhongyuan Zhixin Architectural Design Co., Ltd.

图号	图名	图例
2024-03	管道断面图	
2024.03	日期	2024.03
ZY2024-008	工程号	ZY2024-008

建设单位	贵州贵安新区大数据产业综合基地
工程名称	中远智信设计有限公司
证书编号	A452007485
证书分类	工程设计 乙级
有效期至	2024年04月09日止


审定	刘素琴	项目负责	刘素琴
专业负责	刘素琴	专业负责	刘素琴
审核	刘素琴	审核	刘素琴
校对	刘素琴	校对	刘素琴
设计	刘素琴	设计	刘素琴
绘图	刘素琴	绘图	刘素琴

结构	电气	给排水
建筑	电气	给排水
总图	电气	给排水

附注	
DESCRIPTION	

尺寸及材料表

管径	d(mm)	B(mm)	C1(mm)	C2(mm)	砂砾石 (m ³ /m)	C15砼 (m ³ /m)
1650	1650	2476	248	495	1.237	0.248
1500	1500	2250	225	450	1.021	0.225
1350	1350	2025	203	405	0.827	0.203
1200	1200	1800	180	360	0.654	0.180
1000	1000	1500	150	300	0.454	0.150
800	800	1200	120	240	0.290	0.120
600	600	920	100	180	0.178	0.092
500	500	760	100	150	0.135	0.076
400	400	640	100	120	0.105	0.064
300	300	520	100	90	0.079	0.052
200	200	420	100	65	0.059	0.042

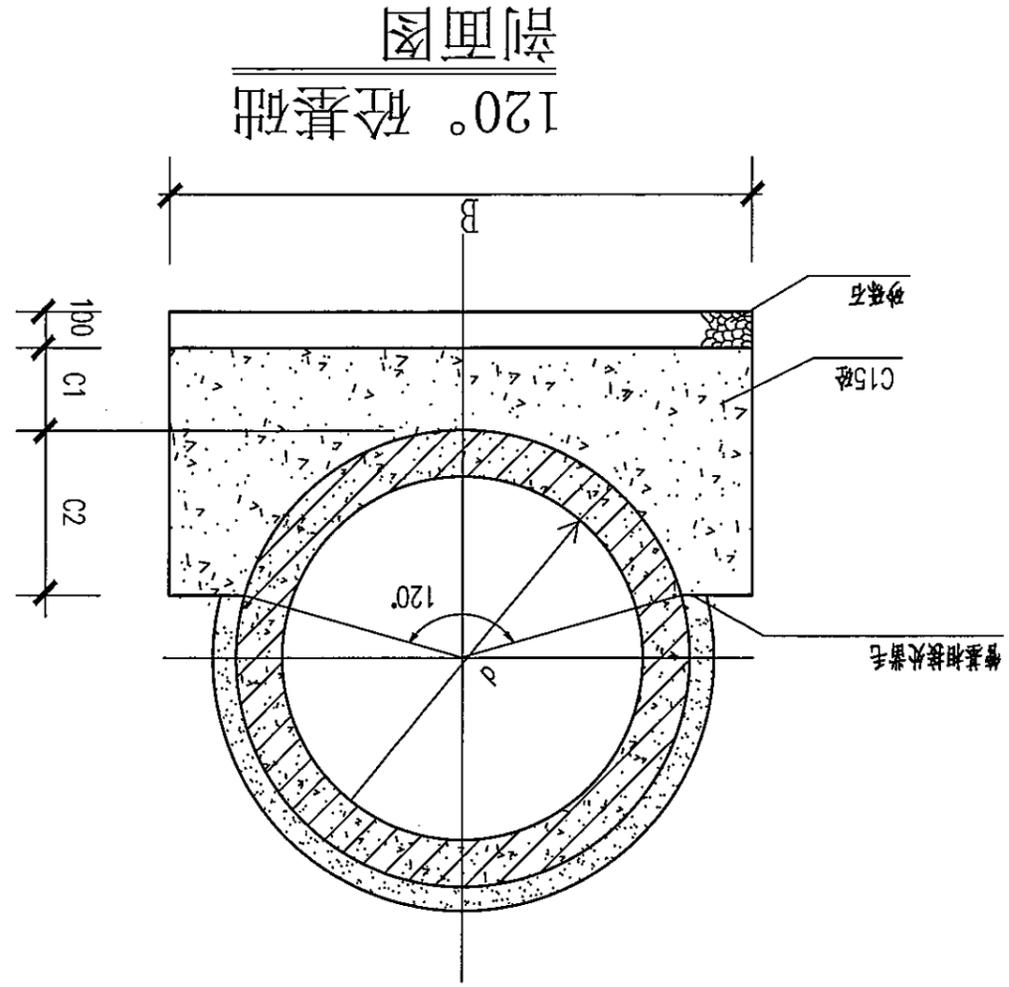

- 说明：
- 1.本图单位为毫米计。
 - 2.施工过程中在C1层内预埋施工缝时，则在继续施工时应将预埋面凿毛并清理干净，以便整个管基结为一体。
 - 3.钢筋混凝土管预埋时，应符合国家规范《混凝土及钢筋混凝土排水》GB/T11836-2009。
 - 4.抹带及填缝均用M10水泥砂浆。
 - 5.不锈钢丝网：规格20号10x10不锈钢丝网，宽180(d<1000)、220(d>1000)，嵌入砼基础内的长度100 (d<600)、150 (d>600)。
 - 6.在基础和管外壁与抹带相接触处表面应凿毛并清理干净，使之粘牢。

工程号	ZY2024-008
版本号	第一版
日期	2024.03
图号	沟-12
图名	沟槽开挖及回填断面图
子项	
工程项目	贵阳市贵安新区湖乡电商双创孵化基地
建设单位	贵阳市贵安新区湖乡电商双创孵化基地




工程勘察证书编号	A452007485
单位名称	中远智信设计有限公司
证书分类	岩土工程
工程等级	乙级
有效期至	2024年04月09日止

审定	刘翠琴
项目负责	刘峰矢
专业负责	刘翠琴
审核	刘峰矢
校对	宋新征
设计	曹宗源

结构	其他
建筑	电气
总图	市政

附注
1. 沟槽开挖及回填断面图

公司地址：贵州省贵安新区湖乡电商双创孵化基地
湖乡电商双创孵化基地113号
工程设计证书编号：A452007485-1/2

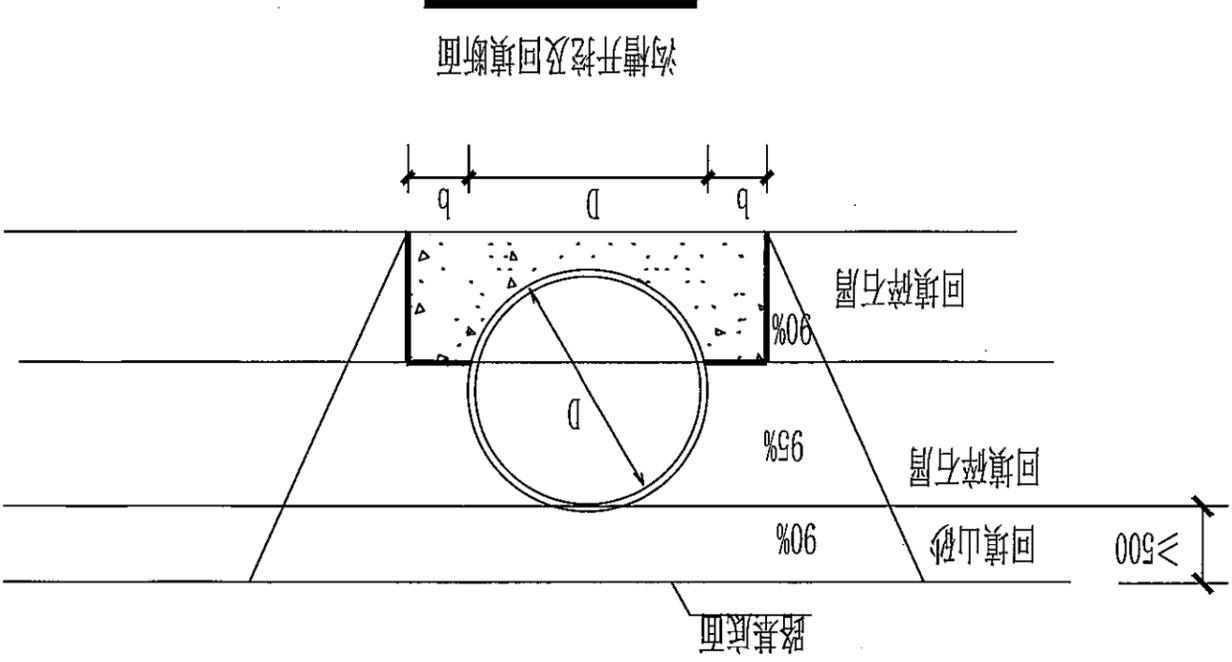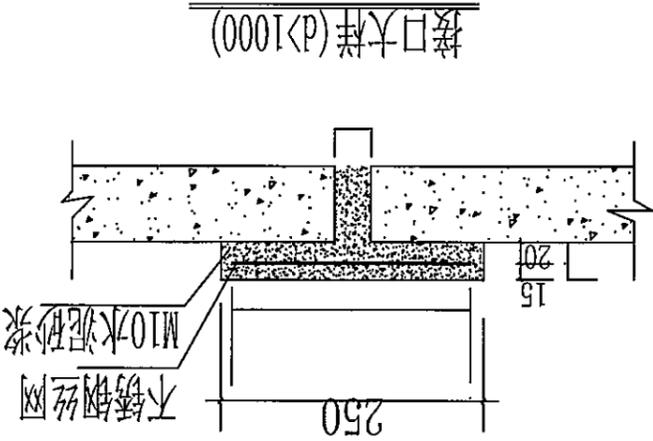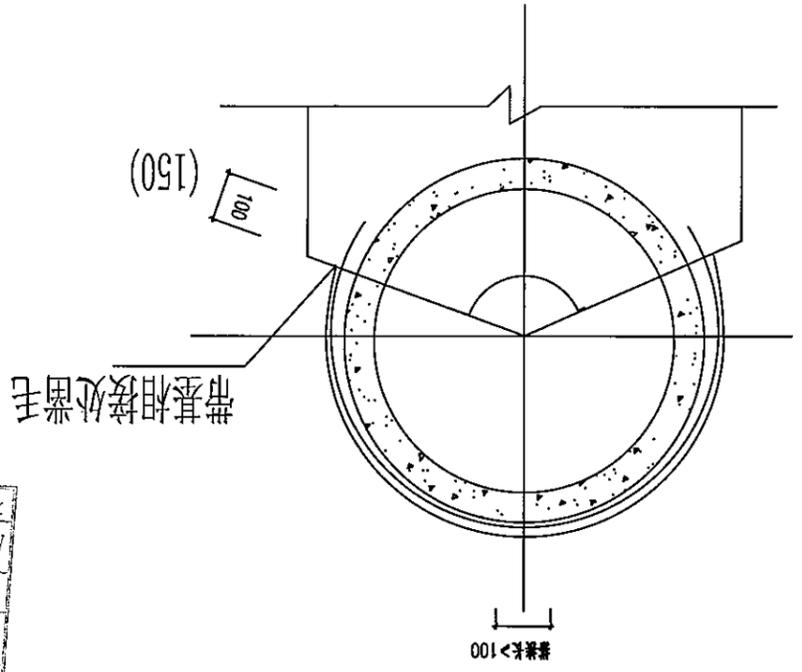

注：管道一侧工作面宽度b，当DN≤1000，b=0.4m，DN>1000时，b=0.7m。

- 说明：沟槽开挖及回填
- 开挖埋管后采用碎石填沟槽，当管顶到路基底面的高度≤80cm时，直接碎石回填；当管顶到路基底面的高度>80cm时，管顶以上50cm回填碎石层，再用山砂回填至路基底面，碎石层回填均需分层压实，每层厚度200mm。碎石层的压实度≥93%，沟槽山砂回填压实率要求与路基一致，详见路基压实说明。沟槽开挖回填示意图；
 - 施工时应按照国家现行有关施工规范、验收规范、质量评定标准的要求。

图名	混凝土悬壁式挡土墙构造图
图号	建-13
版本	2024.03
工程号	ZY2024-008

建设单位	贵州安新生态城2#住宅项目
工程名称	贵州安新生态城2#住宅项目
证书编号	A452007485
工程类别	结构设计
有效期至	2024年04月09日





审定	刘素琴
项目负责	刘敏矢
专业负责	刘素琴
审核	刘敏矢
校对	宋新征
设计	刘素琴

结构	基础
建筑	电气
暖通	市政

附注	
----	--

公司地址：贵州省安顺市西秀区新湖乡电商双创孵化基地
 工程设计证书编号：A452007485-1/2
 (安顺市西秀区电商双创孵化基地113号)

- 注：
1. 本图尺寸均以毫米计。
 2. 材料要求：
 - 1) 钢筋：HRB400级热轧螺纹钢。
 - 2) 混凝土：C25。钢筋保护层厚度为40mm。
 3. 挡土墙基底设置C15素混凝土垫层，厚度100mm，每边宽出100mm。
 4. 基底应落在实土层上，因未提供地勘报告，地基承载力基本容许值暂按 $f_{0}=180\text{KPa}$ 。

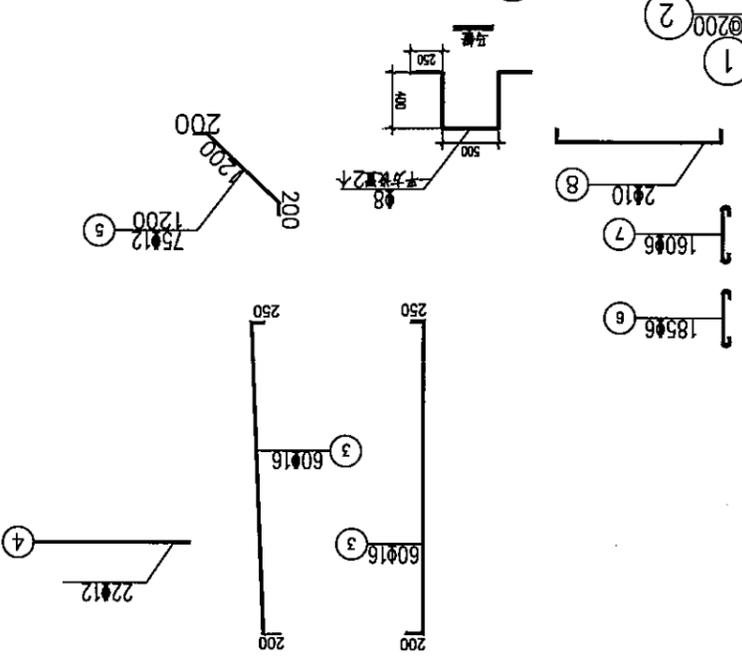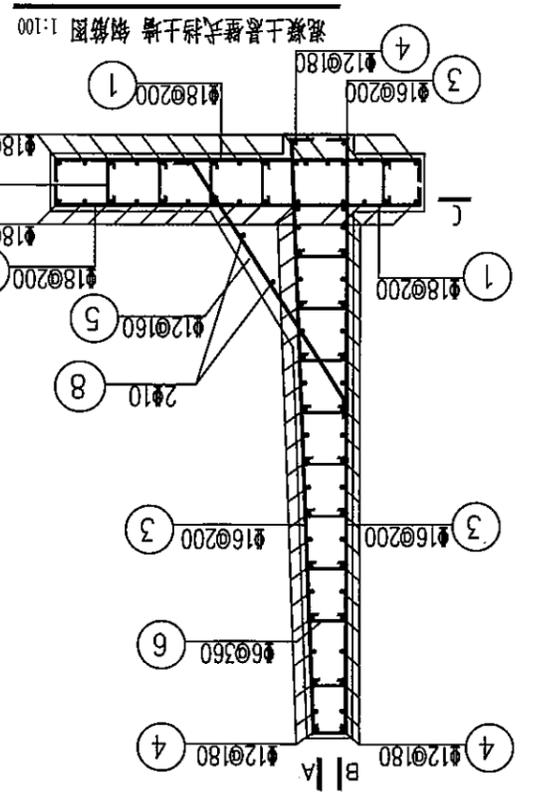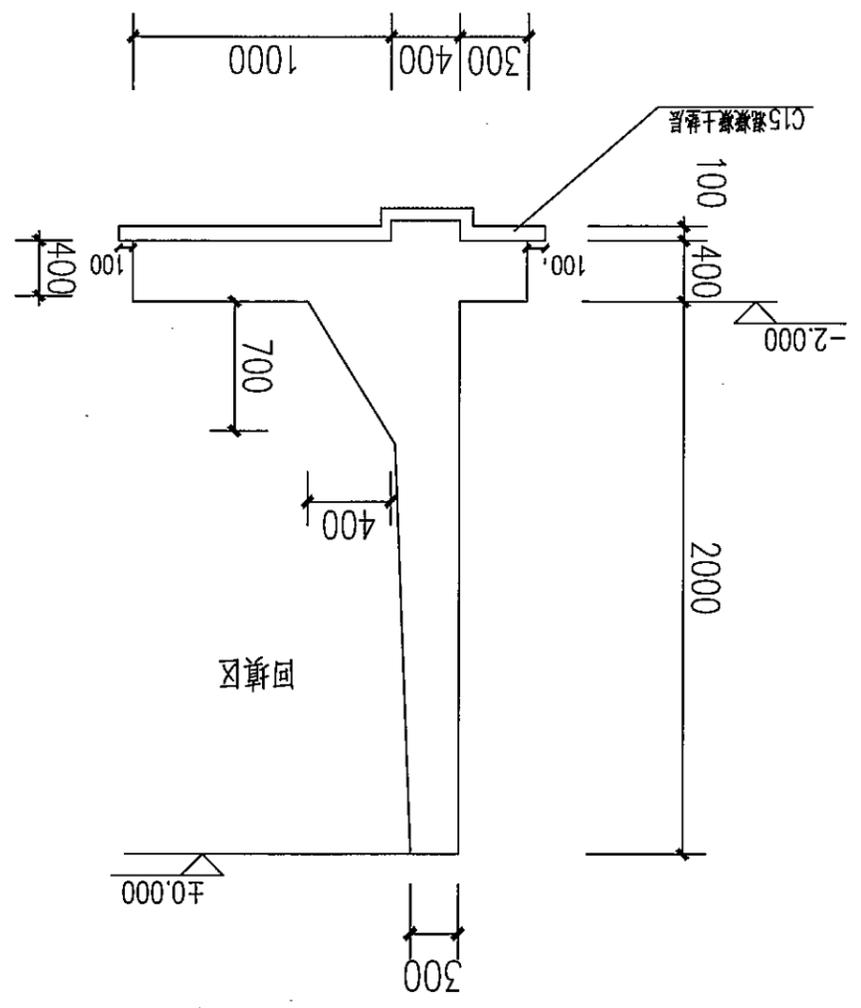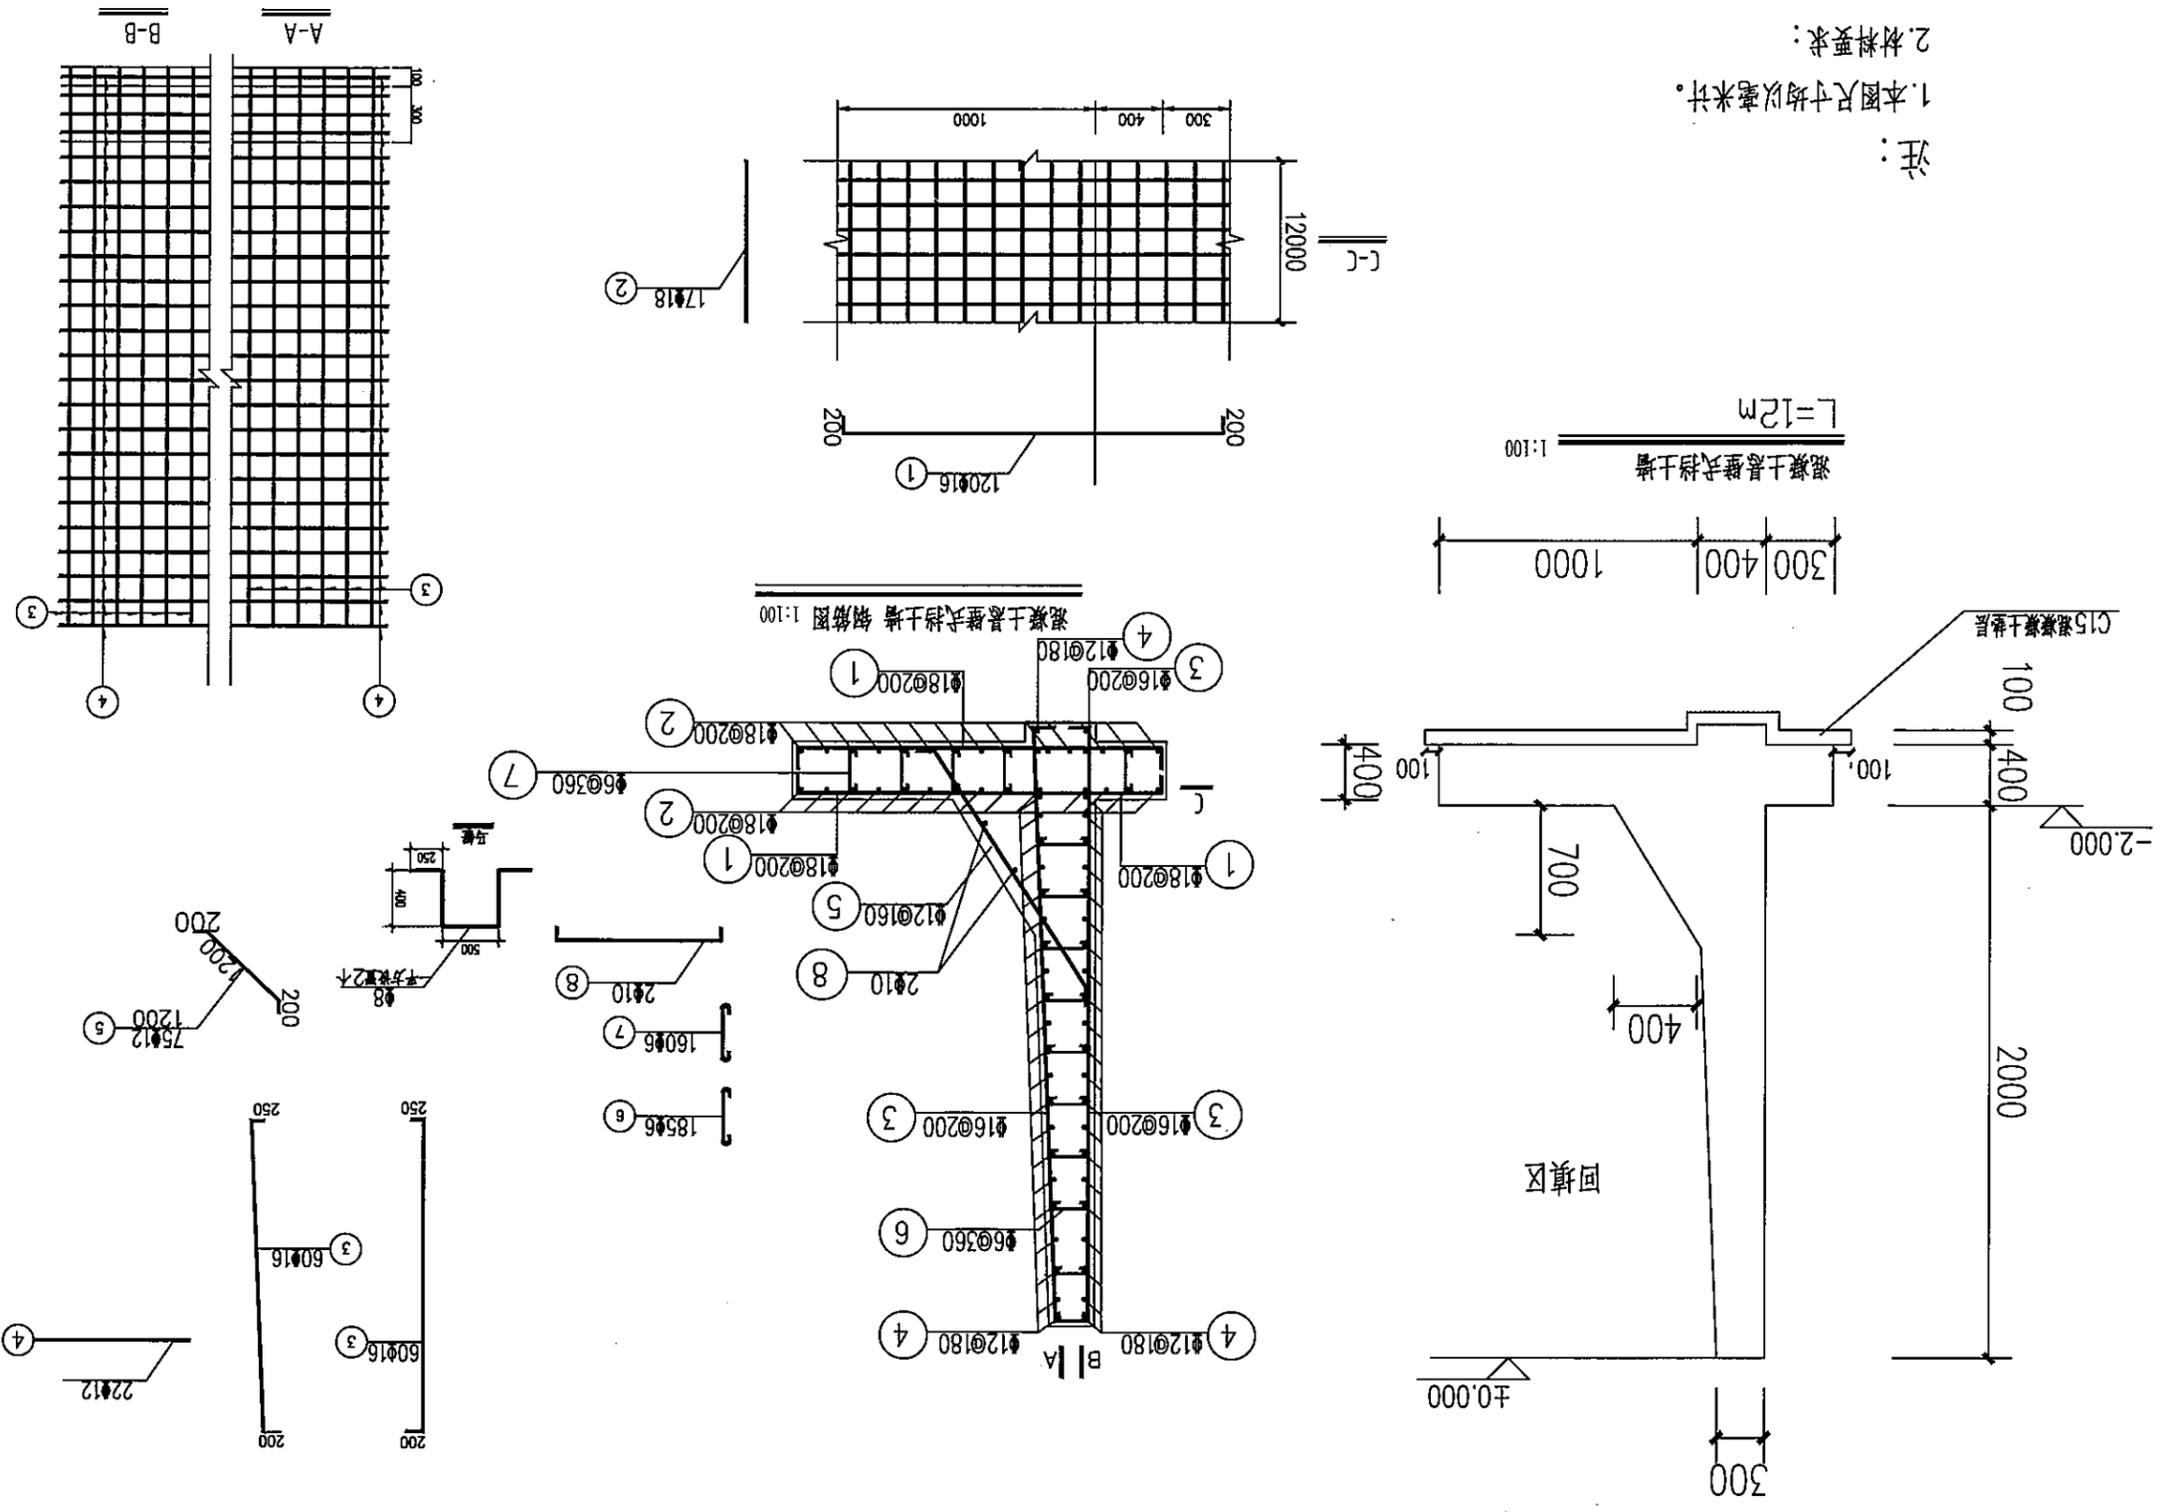

序号	图纸名称	图号	规格	附注
01	结构设计说明	结施-01	A3	
02	独立基础平法施工图	结施-02	A3	
03	独立基础大样图	结施-04	A3	
04	基础梁平法施工图	结施-05	A3	
05	一层柱配筋图	结施-05	A3	
06	二层柱配筋图	结施-06	A3	
07	三层柱配筋图	结施-07	A3	
08	第1层梁平法施工图	结施-08	A3	
09	第2层梁平法施工图	结施-09	A3	
10	第3层梁平法施工图	结施-10	A3	
11	第1层板配筋平面图	结施-11	A3	
12	第2层板配筋平面图	结施-12	A3	
13	第3层板配筋平面图	结施-13	A3	

工程勘察设计院单位出图专用章
 单位名称 中远智信设计有限公司
 证书编号 证书分类 资质等级
 A452 07485 工程设计 乙级
 有效期至 2024 年 04 月 09 日止

审核	专业负责	编制	 中远智信设计有限公司
图别	工程名称	子项	
图号	工程名称	工程名称	
日期	工程名称	工程名称	

图纸目录

工程号	ZY2024-008
图别	施工图
版本号	第一版
日期	2024.03
页次	

工程设计证书编号: M52007485-1/2
公司地址: 贵州省安顺市西秀区西秀街道新化社区
(安顺市西秀区西秀街道新化社区1基地0113号)

附注

说明	1. 本工程为二类高层公共建筑, 抗震设防类别为乙类, 抗震等级为二级。
2. 本工程为框剪结构, 抗震等级为二级。	
3. 本工程为二类高层公共建筑, 抗震设防类别为乙类, 抗震等级为二级。	
4. 本工程为框剪结构, 抗震等级为二级。	
5. 本工程为二类高层公共建筑, 抗震设防类别为乙类, 抗震等级为二级。	
6. 本工程为框剪结构, 抗震等级为二级。	
7. 本工程为二类高层公共建筑, 抗震设防类别为乙类, 抗震等级为二级。	
8. 本工程为框剪结构, 抗震等级为二级。	
9. 本工程为二类高层公共建筑, 抗震设防类别为乙类, 抗震等级为二级。	
10. 本工程为框剪结构, 抗震等级为二级。	

签字盖章

姓名	刘季								
专业	结构	建筑	电气	暖通	给排水	消防	人防	节能	其他
职务	项目负责人	专业负责人							
日期	2024.03.01	2024.03.01	2024.03.01	2024.03.01	2024.03.01	2024.03.01	2024.03.01	2024.03.01	2024.03.01

加盖图章处

设计单位: 中远智信设计有限公司
设计日期: 2024年04月09日
设计等级: 乙级

工程概况

工程名称	贵州安顺市西秀区西秀街道新化社区1基地0113号
工程地址	贵州省安顺市西秀区西秀街道新化社区1基地0113号
工程规模	总建筑面积: 100000.00㎡
工程类别	二类高层公共建筑
工程编号	ZY2024-008
设计日期	2024.03.01
设计单位	中远智信设计有限公司

中远智信设计有限公司
Zhongyuan Zhixin Architectural Design Co., Ltd.

结构设计说明

1. 工程概况: 本工程为二类高层公共建筑, 抗震设防类别为乙类, 抗震等级为二级。工程位于贵州省安顺市西秀区西秀街道新化社区1基地0113号。总建筑面积为100000.00㎡。本工程为框剪结构, 抗震等级为二级。



2. 设计依据: 本工程结构设计主要依据《建筑结构荷载规范》(GB50009-2012)、《混凝土结构设计规范》(GB50010-2010)、《建筑抗震设计规范》(GB50011-2010)等国家标准及地方标准。

3. 工程地质: 本工程地质条件复杂, 抗震设防类别为乙类, 抗震等级为二级。设计时应充分考虑地质条件对结构的影响。

4. 结构设计: 本工程为框剪结构, 抗震等级为二级。结构设计应符合《混凝土结构设计规范》(GB50010-2010)的要求。结构设计应符合《建筑抗震设计规范》(GB50011-2010)的要求。




5. 材料选择: 本工程主要材料应符合国家现行标准的要求。混凝土强度等级为C30, 钢筋等级为HRB400E。

6. 施工要求: 本工程施工过程中应严格按照设计图纸及国家现行标准的要求进行施工。施工过程中应加强质量监控, 确保工程质量。

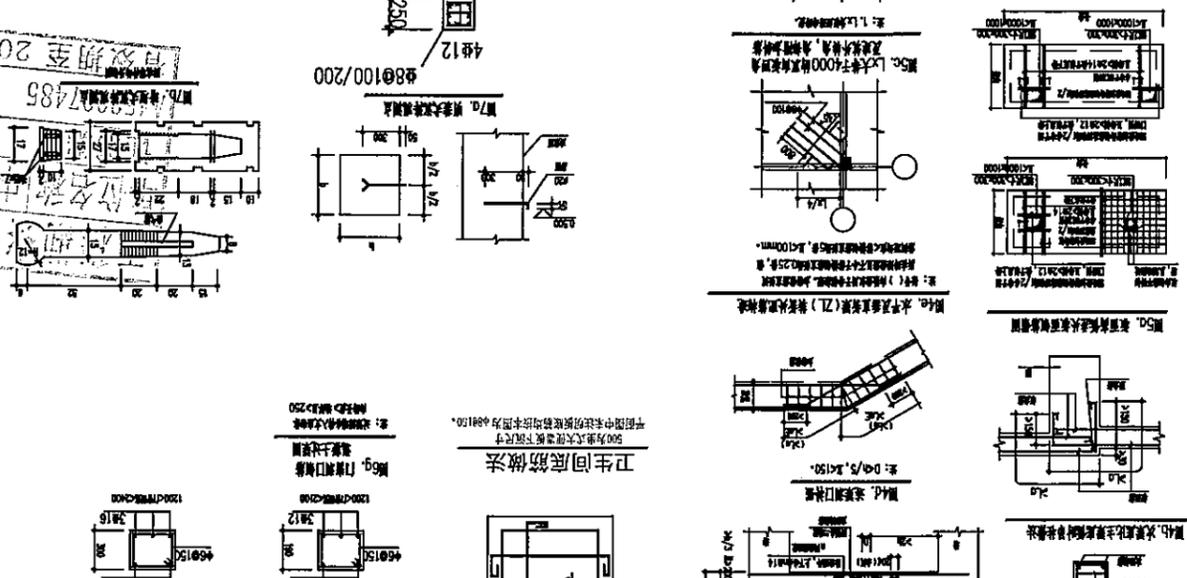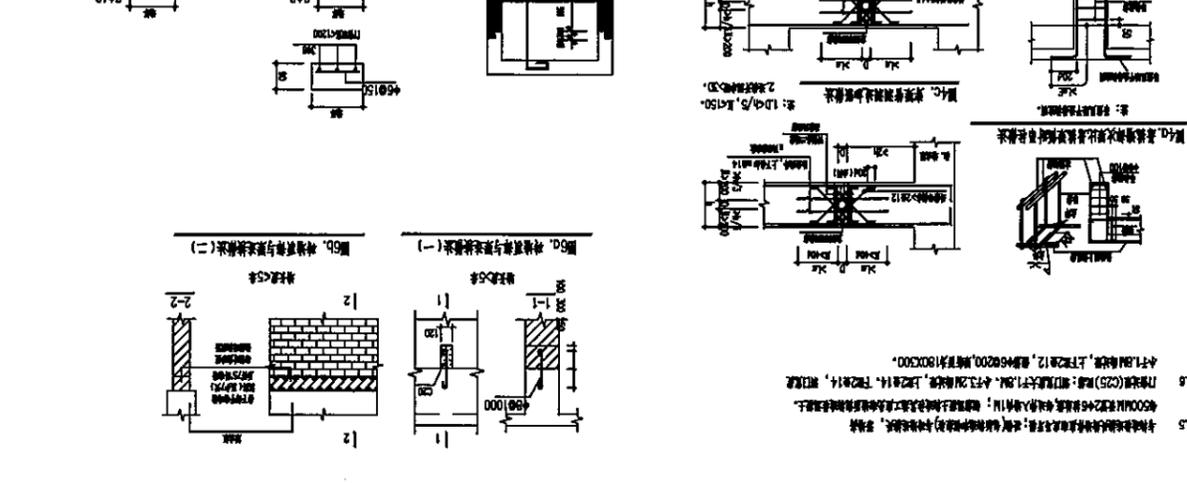


材料表

材料名称	规格	单位	数量
HRB400E	12	kg	10000
HRB400E	14	kg	10000
HRB400E	16	kg	10000
HRB400E	18	kg	10000
HRB400E	20	kg	10000
HRB400E	22	kg	10000
HRB400E	25	kg	10000
HRB400E	28	kg	10000
HRB400E	32	kg	10000
HRB400E	36	kg	10000
HRB400E	40	kg	10000
HRB400E	45	kg	10000
HRB400E	50	kg	10000

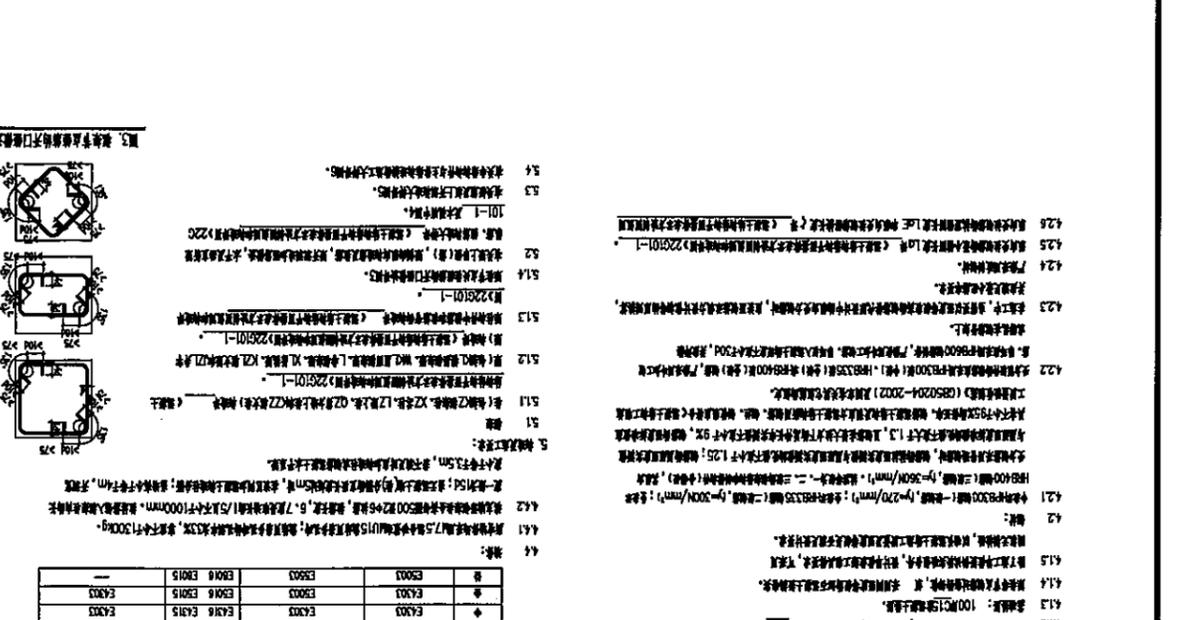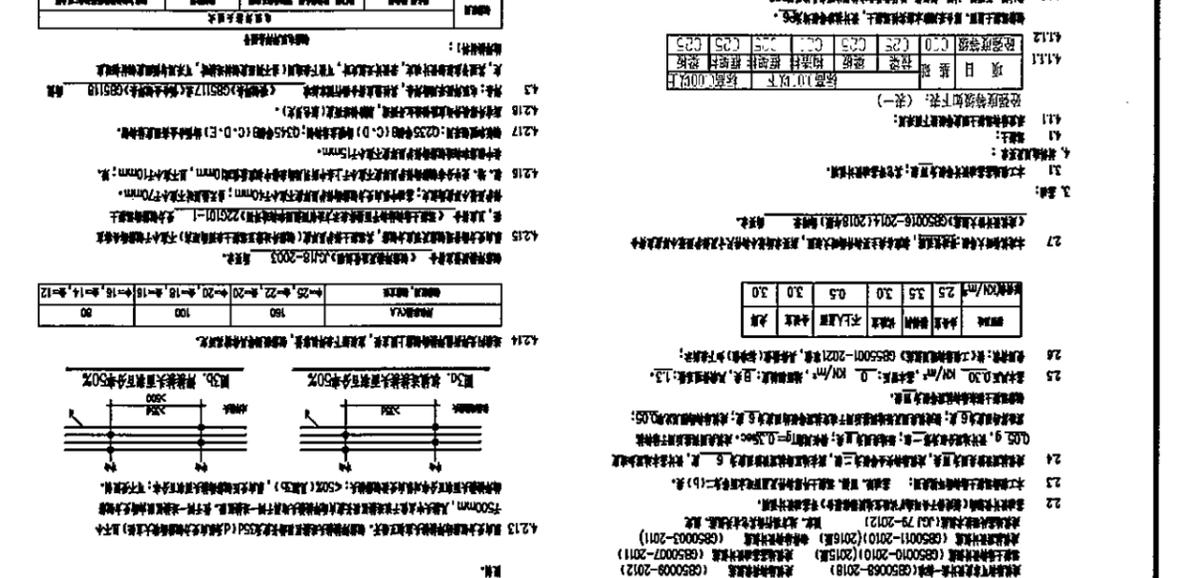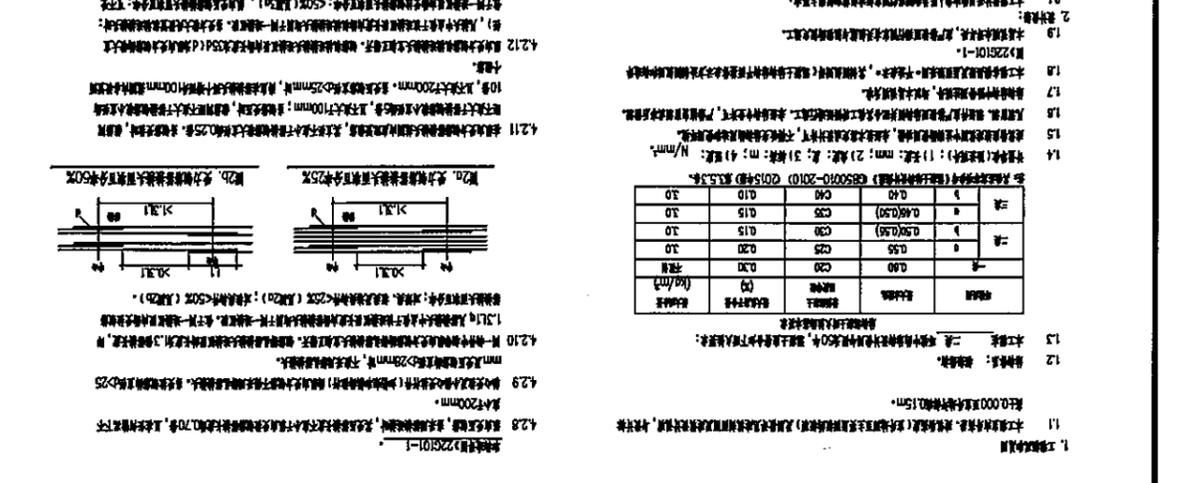

- 说明:
1. 与本项目相关的所有标注均参照国家现行标准图集 16G101-3
 2. 独立基础高度单侧标注均为 -1.500m
 3. 独立基础采用C30混凝土
 4. 因未提供地质报告, 地基承载力按本图标注取值($\alpha=180\text{KPa}$)

独立基础平法施工图 1:100

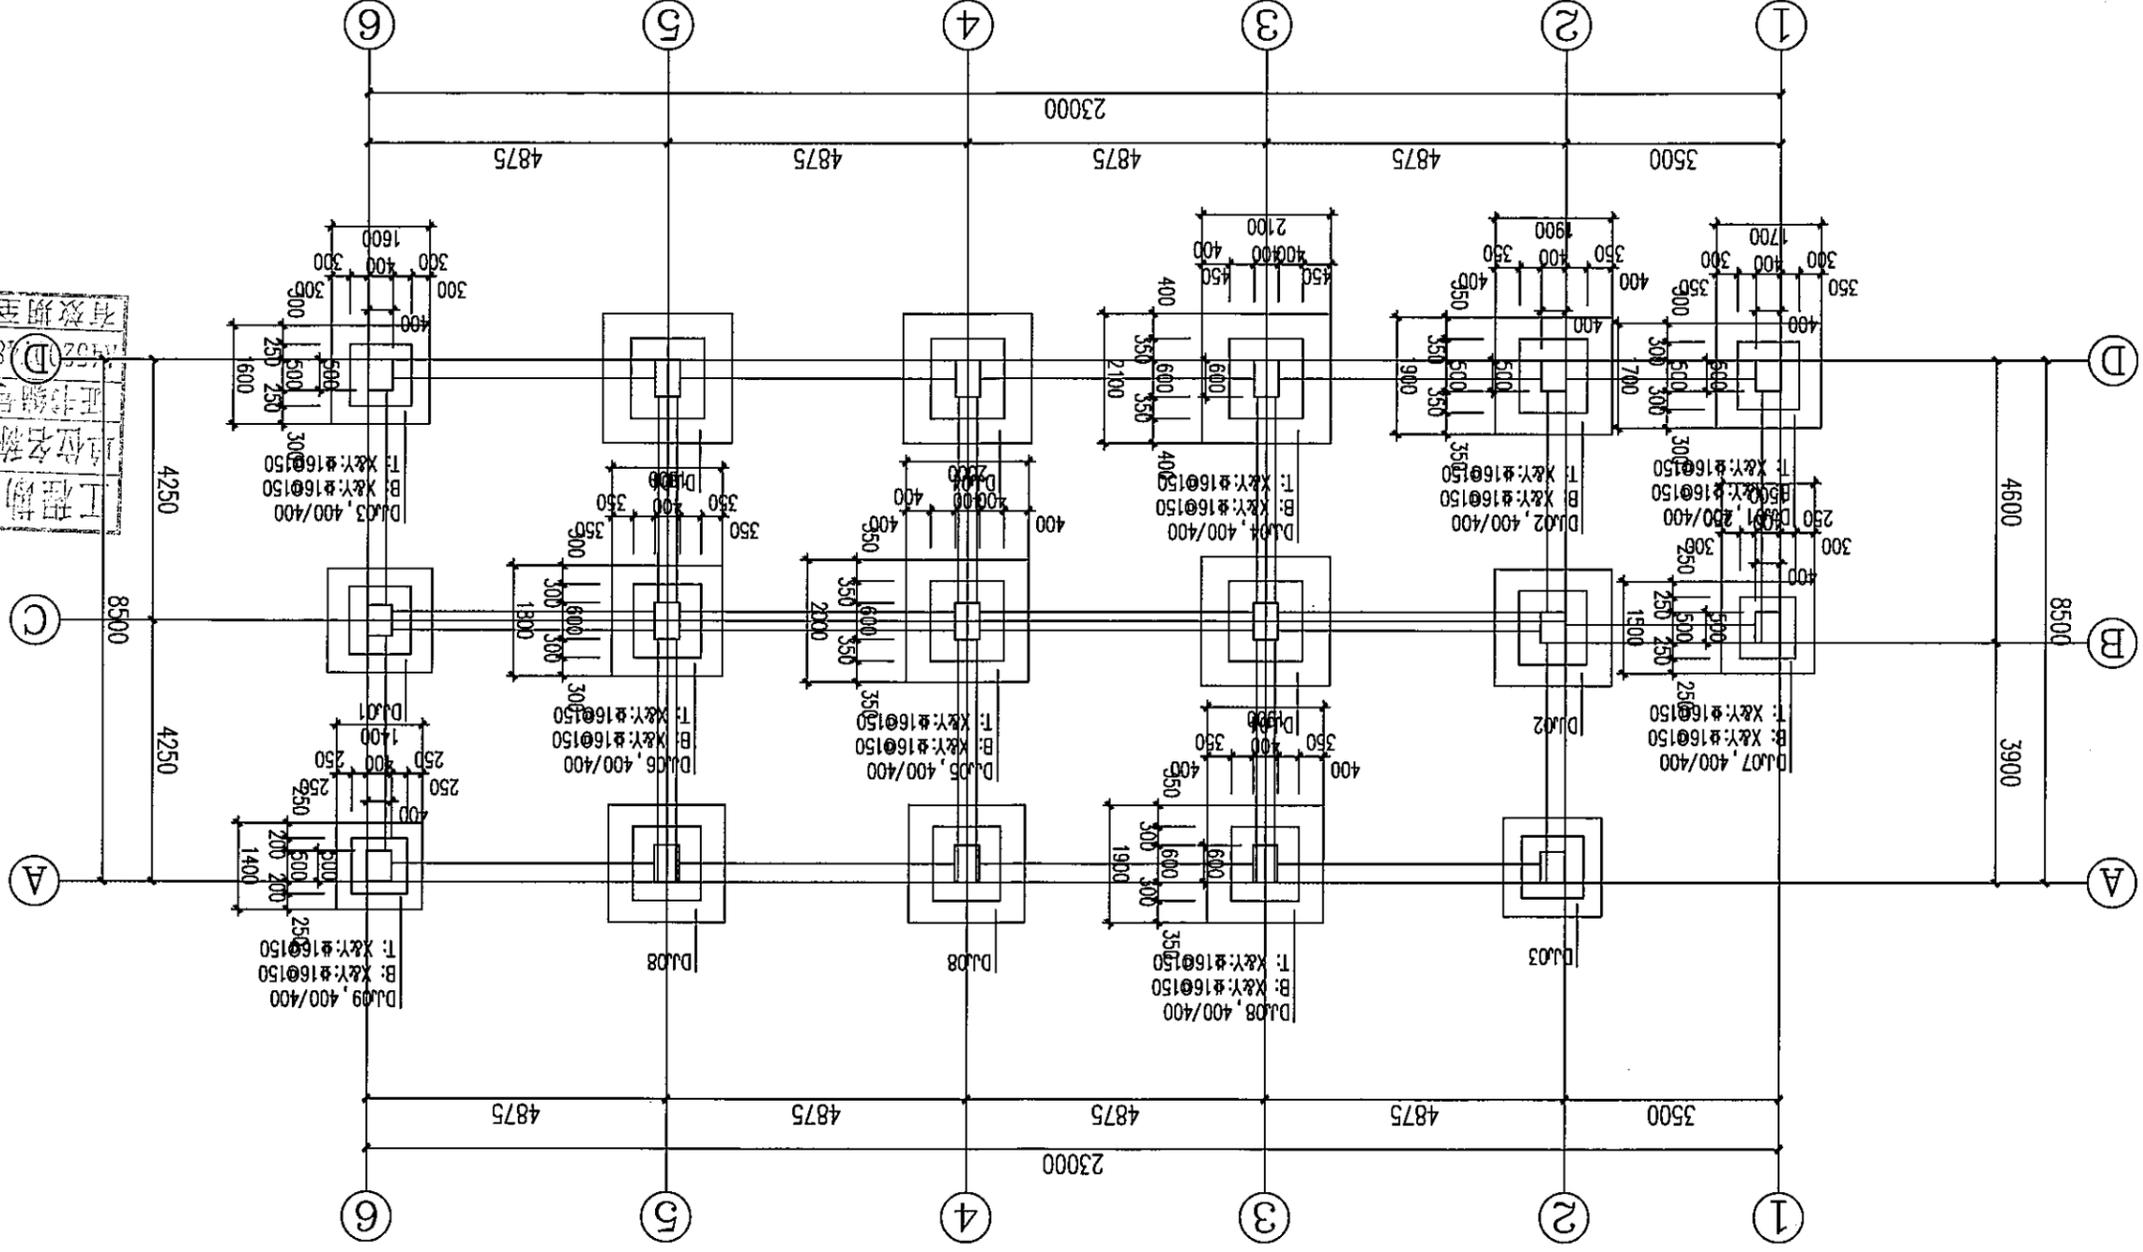

中远智信设计有限公司
Zhongyuan Zhixin Architectural Design Co., Ltd.

工程号	ZY2024-008
图别	独立基础平法施工图
图号	独-02
日期	2024.03
备注	

工程勘察设计单位出图专用章
单位名称: 中远智信设计有限公司
证书编号: D185
证书分类: 甲级
有效期至: 2024年04月09日止

电审	刘翠翠
项目负责	刘翠翠
专业负责	刘翠翠
审核	刘翠翠
校对	刘翠翠
设计	刘翠翠
印图	刘翠翠

结构	暖通
建筑	电气
总图	市政

附注

公司地址: 贵州省安顺市西秀区黄果树创新孵化基地
黔东南州榕江县生态城2栋1楼113号

中远智信设计有限公司
Zhongyuan Zhixin Architectural Design Co., Ltd.

工程号	ZY2024-008
版本号	第一版
日期	2024.03
图号	独-03
图名	独立基础大样图
子项	
工程名称	黔东南州乡村振兴示范村乡村振兴示范村乡村振兴示范村乡村振兴示范村
建设单位	黔东南州乡村振兴示范村乡村振兴示范村乡村振兴示范村乡村振兴示范村

工程勘察单位：中远智信设计有限公司
证书编号：A452007485
有效期至：2024年04月09日止
乙级
盖章图章处


设计	刘慧琴
校对	刘慧琴
审核	刘慧琴
专业负责	刘慧琴
项目负责	刘慧琴
审定	刘慧琴

结构	刘慧琴
建筑	刘慧琴
电气	刘慧琴
市政	刘慧琴

附注

公司地址：贵州省安顺市西秀区黄果树旅游区黄果树瀑布景区黄果树瀑布景区黄果树瀑布景区
黔东南州乡村振兴示范村乡村振兴示范村乡村振兴示范村乡村振兴示范村
工程设计证书编号：A452007485-1/2

独立基础大样图 1:100

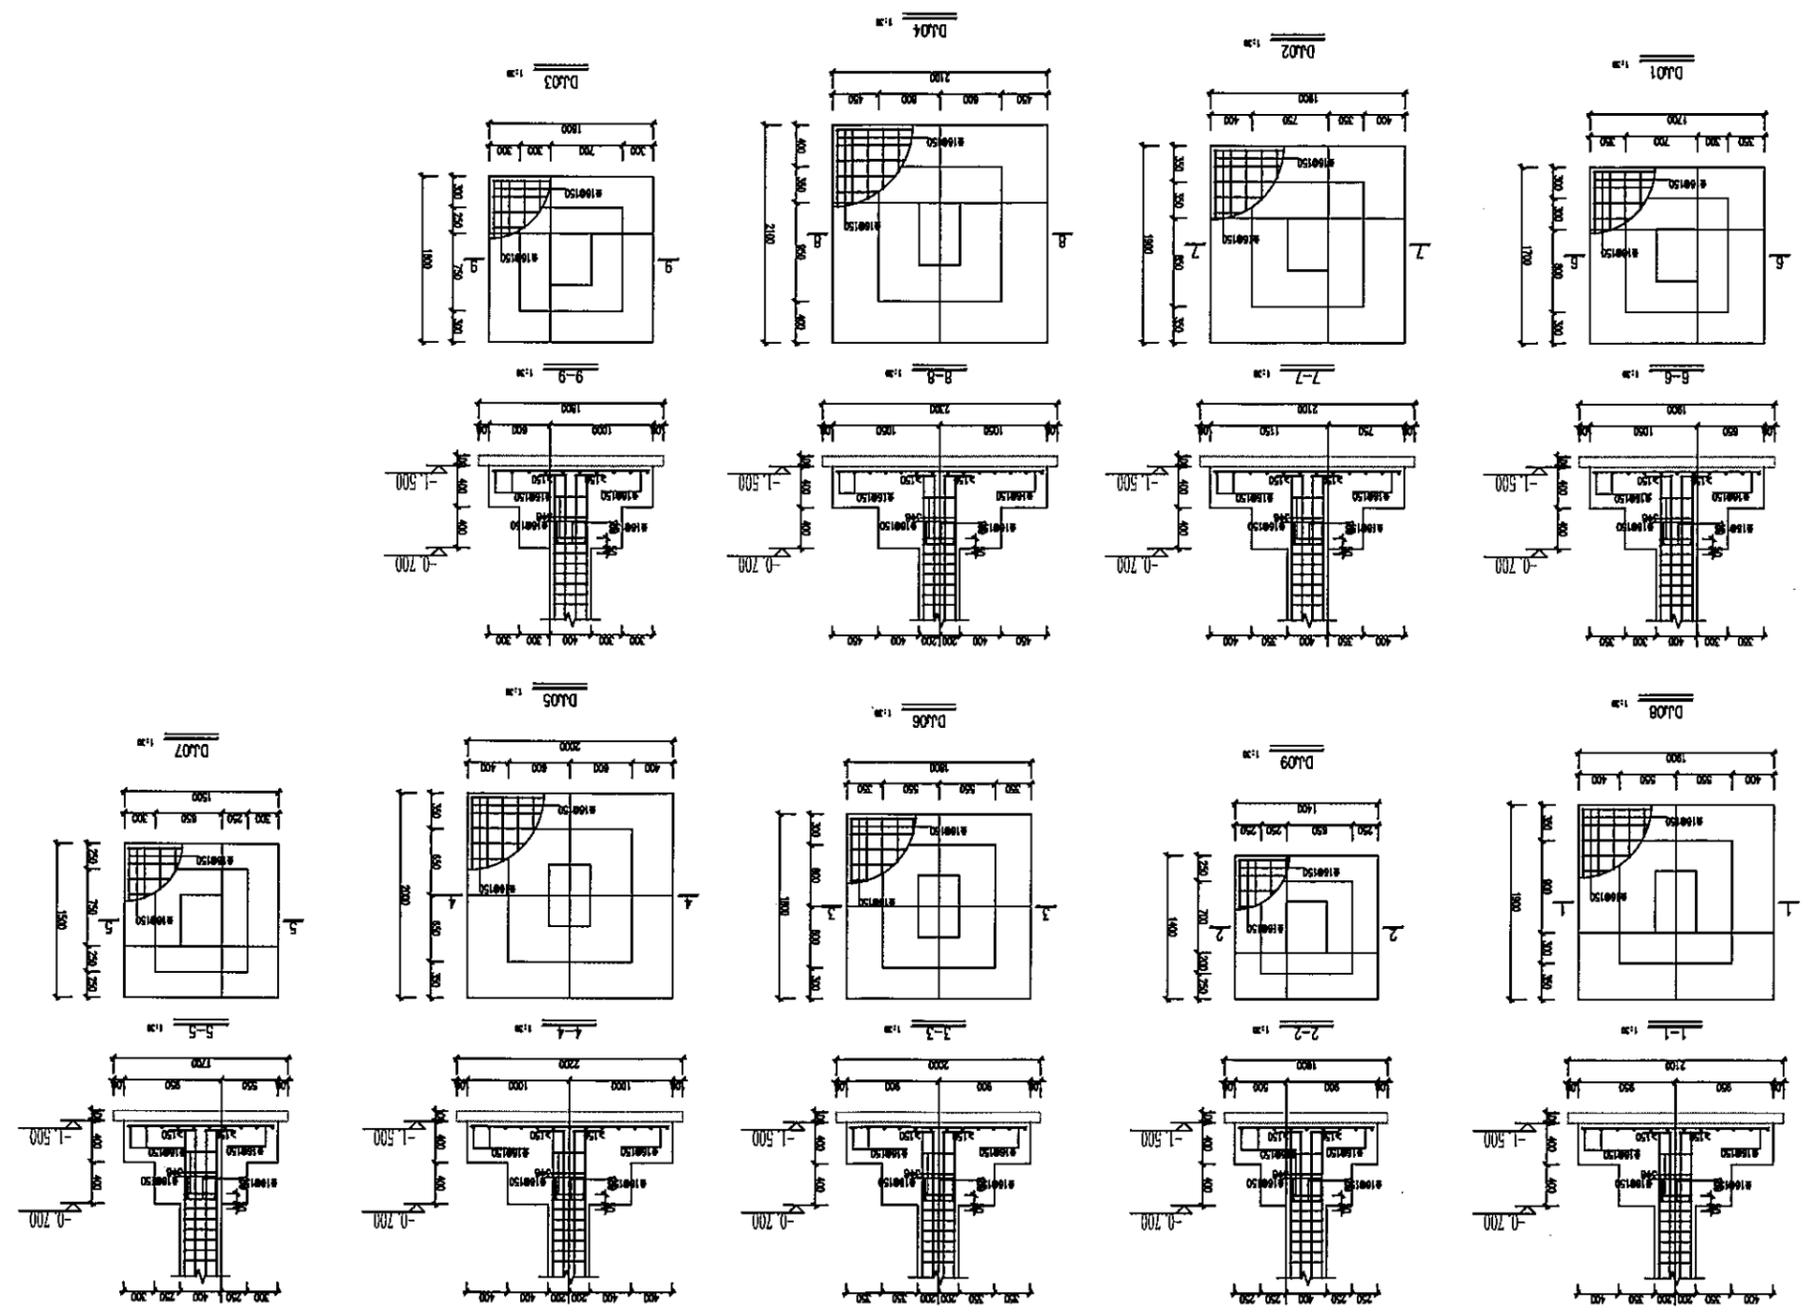

工程设计证书编号: M452007485-1/2
 公司地址: 贵州省安顺区紫云县电子商务产业园孵化基地
 安顺乡星洲社区电商生态城2#楼1基地013号

附注
 说明


审核	刘素琴	项目负责	刘敏矢	专业负责	刘素琴	审核	刘敏矢
设计	刘敏矢	校核	刘敏矢	设计	刘敏矢	校核	刘敏矢
制图	刘敏矢	打印	刘敏矢	制图	刘敏矢	打印	刘敏矢

盖章图章处	证书编号	单位名称	工程名称	工程等级	有效期至
	52007485	中远智信设计有限公司	基础梁平法施工图	乙级	2024年04月09日止

建设单位	设计单位	审核日期	审核人
中远智信设计有限公司	中远智信设计有限公司	2024.03	刘敏矢

图名	图号	日期	版本
基础梁平法施工图	04	2024.03	1

中远智信设计有限公司
 Zhongyuan Zhixin Architectural Design Co., Ltd.

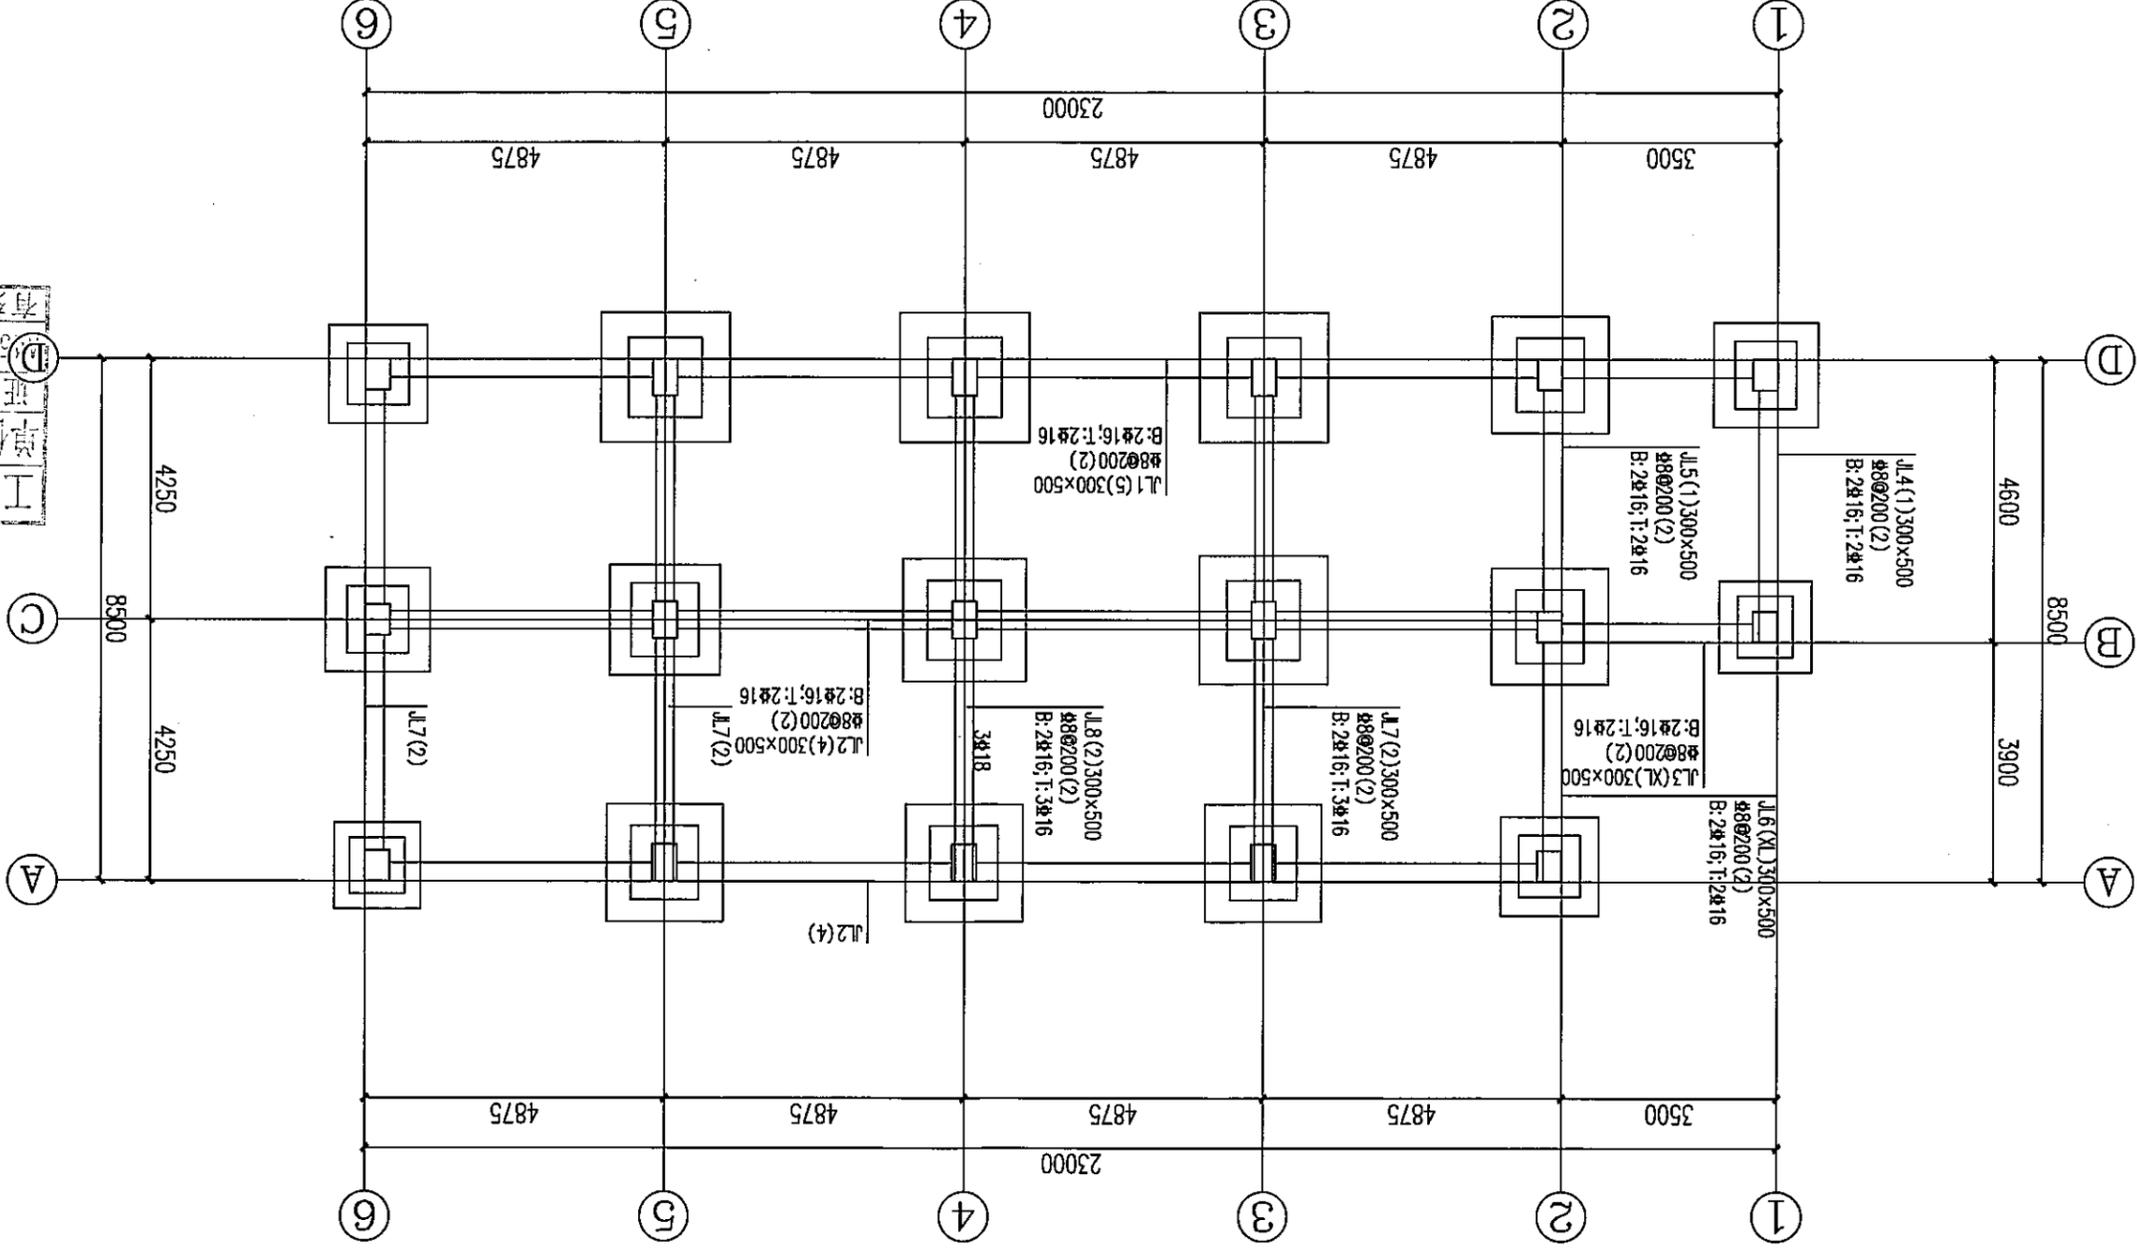

基础梁平法施工图 1:100

- 说明:
 1. 与本图标注相关标准详参国家现行标准图集 16G101-3
 2. 地基承载力特征值按设计值为-0.500m
 3. 基础采用C25混凝土
 4. 图中未标注者, 按本图标注执行(如未标注者按180KPa)

工程设计证书编号: A452007485-1/2
 公司地址: 贵州省安顺市紫云县电杆镇双河村化基地
 (安顺市紫云县电杆镇生态城2#栋1基地113号)

附注

结构	暖通
建筑	电气
空调	给排水


审定	刘素琴
项目负责人	刘素琴
专业负责	刘素琴
审核	刘素琴
校对	刘素琴
设计	刘素琴

工程勘察单位专用章
 单位名称: 远智信设计有限公司
 证书编号: A452007485
 有效期至: 2024年04月09日

建设单位	安顺市紫云县电杆镇生态城2#栋1基地113号
工程名称	三层柱配筋图
图别	柱配筋图
图号	柱-07
日期	2024.03
工程号	ZY2024-008

中远智信设计有限公司
 Zhongyuan Zhixin Architectural Design Co., Ltd.

柱说明:
 1. 钢筋 HRB400(E); 混凝土: C25
 2. 抗震等级: 抗震等级各层采用详见22G101-1(P63);
 3. 抗震等级: 抗震等级各层采用详见22G101-1(P64);
 4. 增加抗震等级: 增加抗震等级各层采用详见22G101-1(P64);
 5. 抗震等级: 抗震等级各层采用详见22G101-1(P65);
 6. 抗震等级: 抗震等级各层采用详见22G101-1(P66);
 7. 抗震等级: 抗震等级各层采用详见22G101-1(P67);
 8. 抗震等级: 抗震等级各层采用详见22G101-1(P68);
 9. 抗震等级: 抗震等级各层采用详见22G101-1(P69);
 10. 抗震等级: 抗震等级各层采用详见22G101-1(P70);
 11. 内墙台至基础顶面分柱四周用: 2.0mm厚水泥砂浆抹面;
 12. 柱在基础中的锚固长度: 2.0mm厚水泥砂浆抹面;
 13. 图中框架柱: 沿X方向, h 进行Y方向;

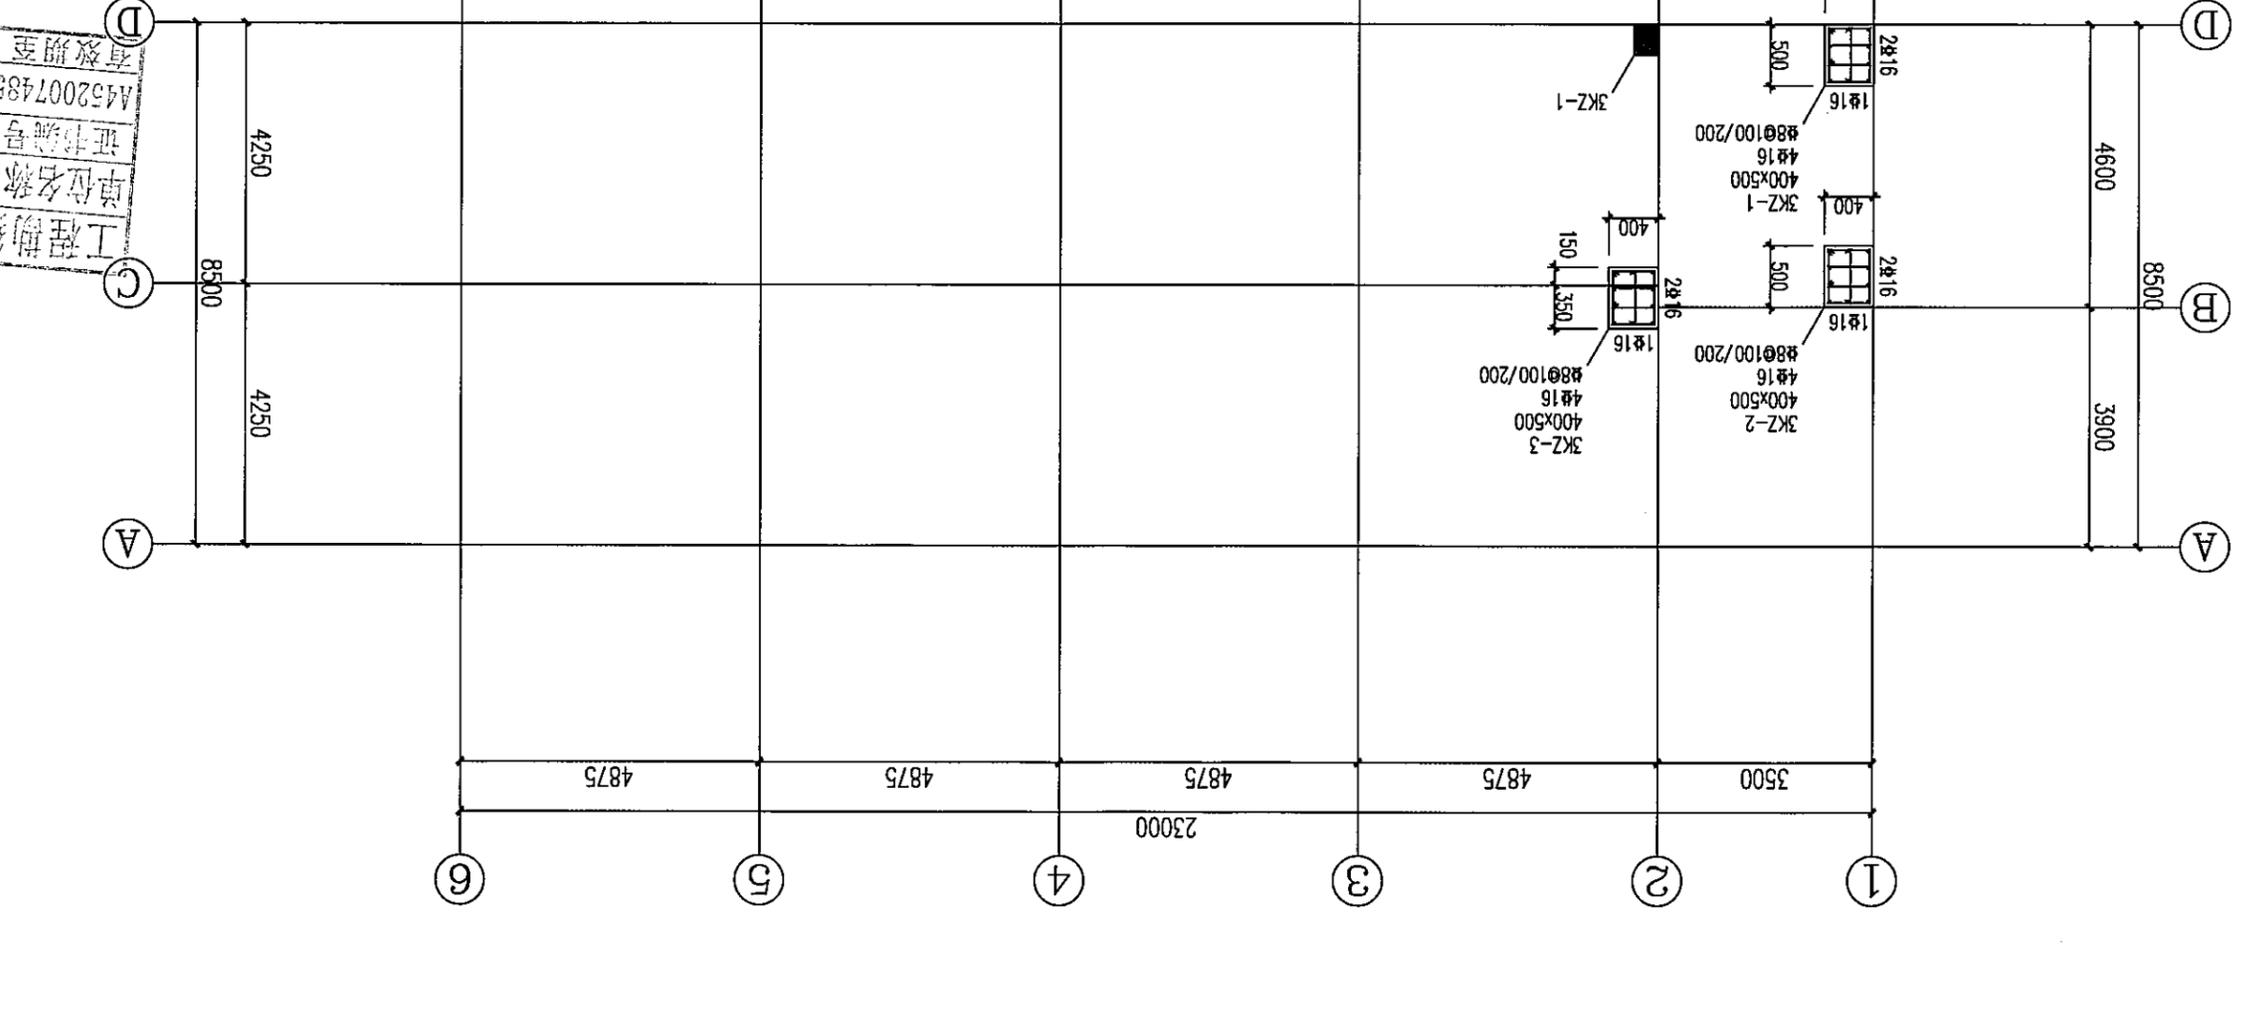


层号	层高(m)	结构层标高
1	0.000	4.700
2	4.700	3.200
屋面	7.900	3.000

结构层标高
结构层高

图中梁顶标高标注后跟注“(翼长)”表示梁翼宽在左端、翼中、右支腿均有标注,其标注方法与图例相同。
图中未标注的附加钢筋、侧弯钩、直钩长度均与标注的数值相同。

第2层梁平法施工图 1:100

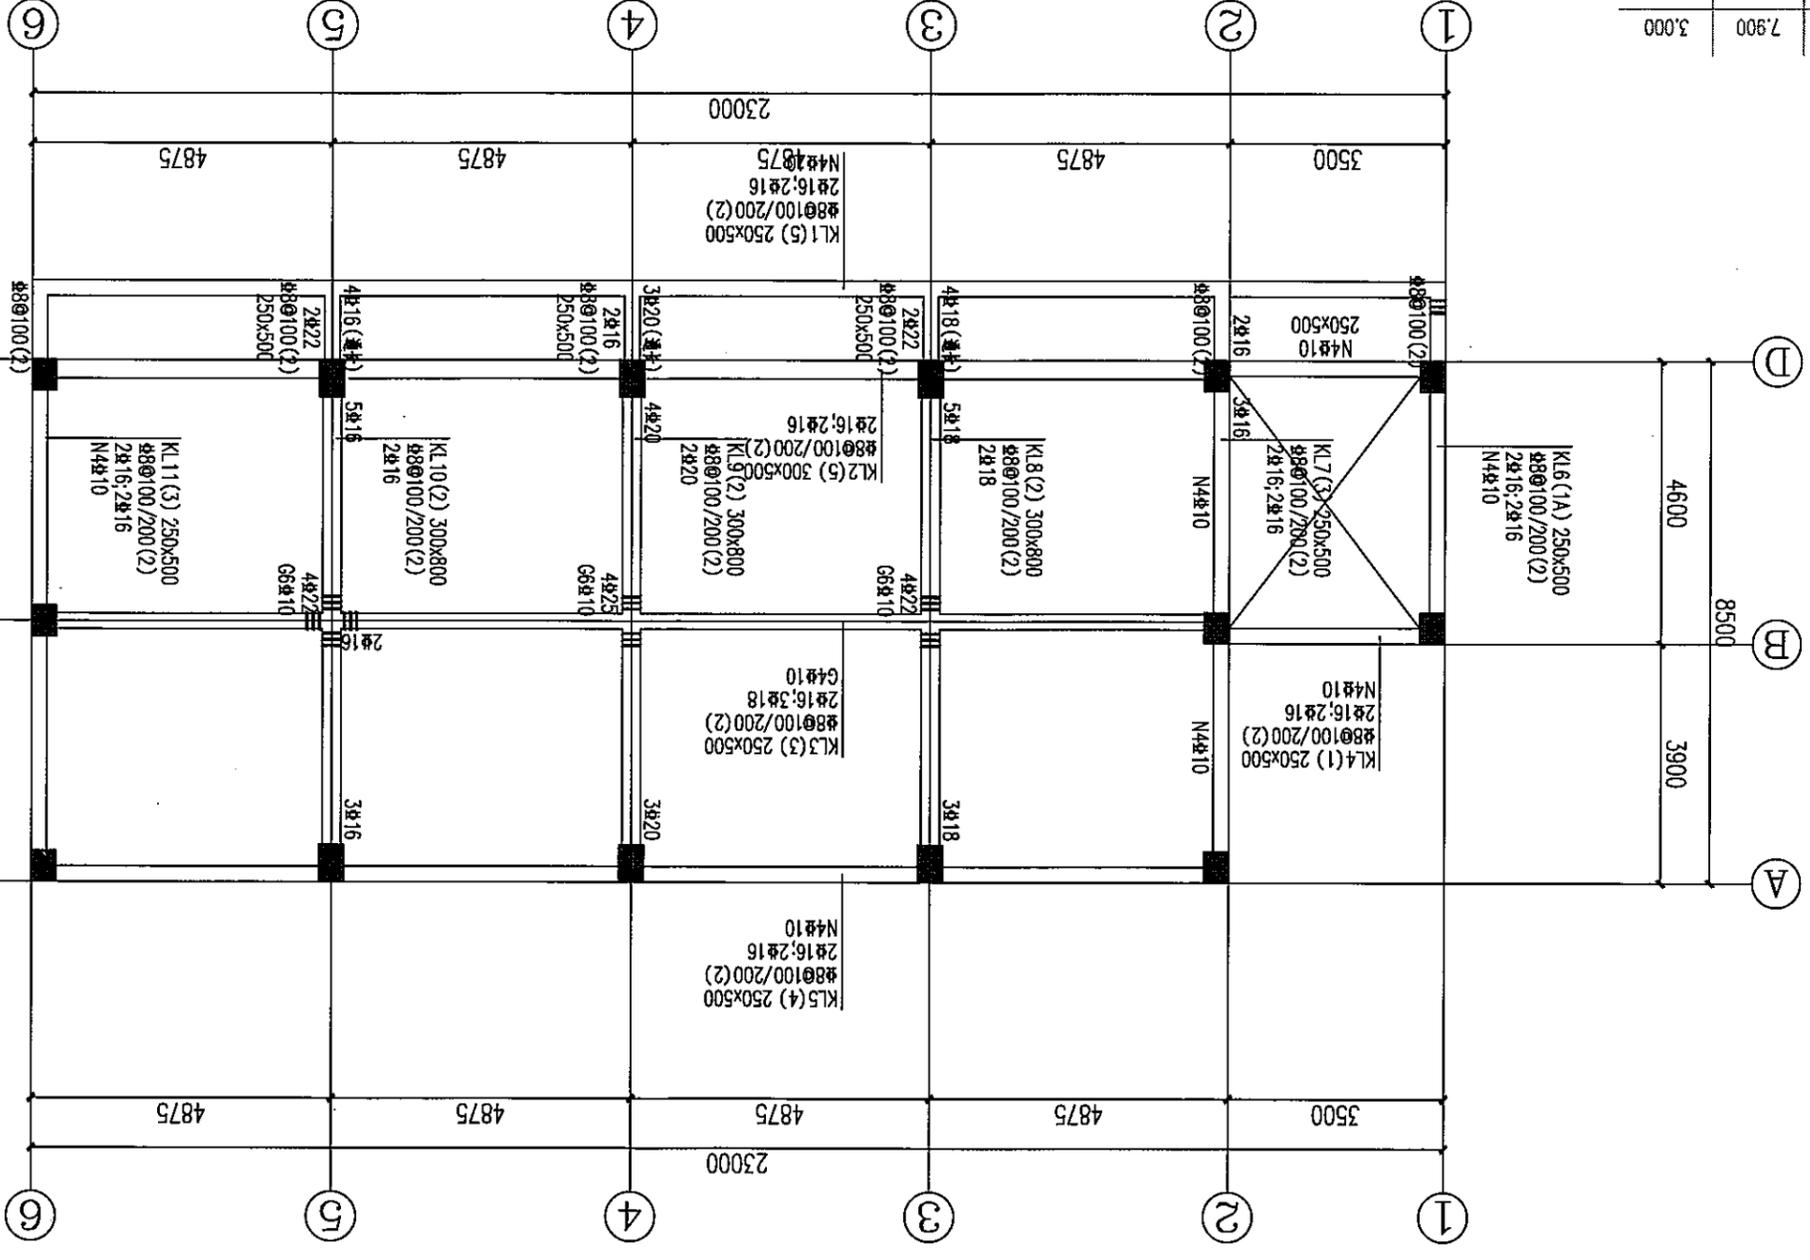

梁说明

- 混凝土强度等级:C25; 钢筋:HRB400(Φ);
- 未标注梁集中力外均有附加钢筋为2X3Φd@50(d为梁截面直径,附加钢筋数量同梁截面); 未注明的吊钩均为2Φ12;
- 除注明外,梁面标高均为:3.20m;
- 未标明的梁定位参见板配筋图

中远智信设计
Zhongyuan Zhixin Architectural Design Co., Ltd.

工程号	ZY2024-008
版本号	第一版
日期	2024.03
图号	梁-09
图名	第2层梁平法施工图

工程勘察设计单位出图专用章
单位名称:中远智信设计有限公司
证书编号:A452007485
有效期至:2024年04月09日止

设计	覃崇源
校对	宋新征
审核	刘继矢
专业负责	刘素琴
项目负责人	刘继矢
审定	刘素琴

结构	梁
建筑	电
空调	市


附注

公司地址: 贵州贵安新区湖乡电商城孵化基地
湖乡星洲社区电商生态城2栋1基地0113号

工程设计证书编号: A452007485-1/2

层号	标高(m)	层高(m)	结构层高
1	0.000	4.700	
2	4.700	3.200	
屋面	7.900	3.000	

第3层梁平法施工图 1:100

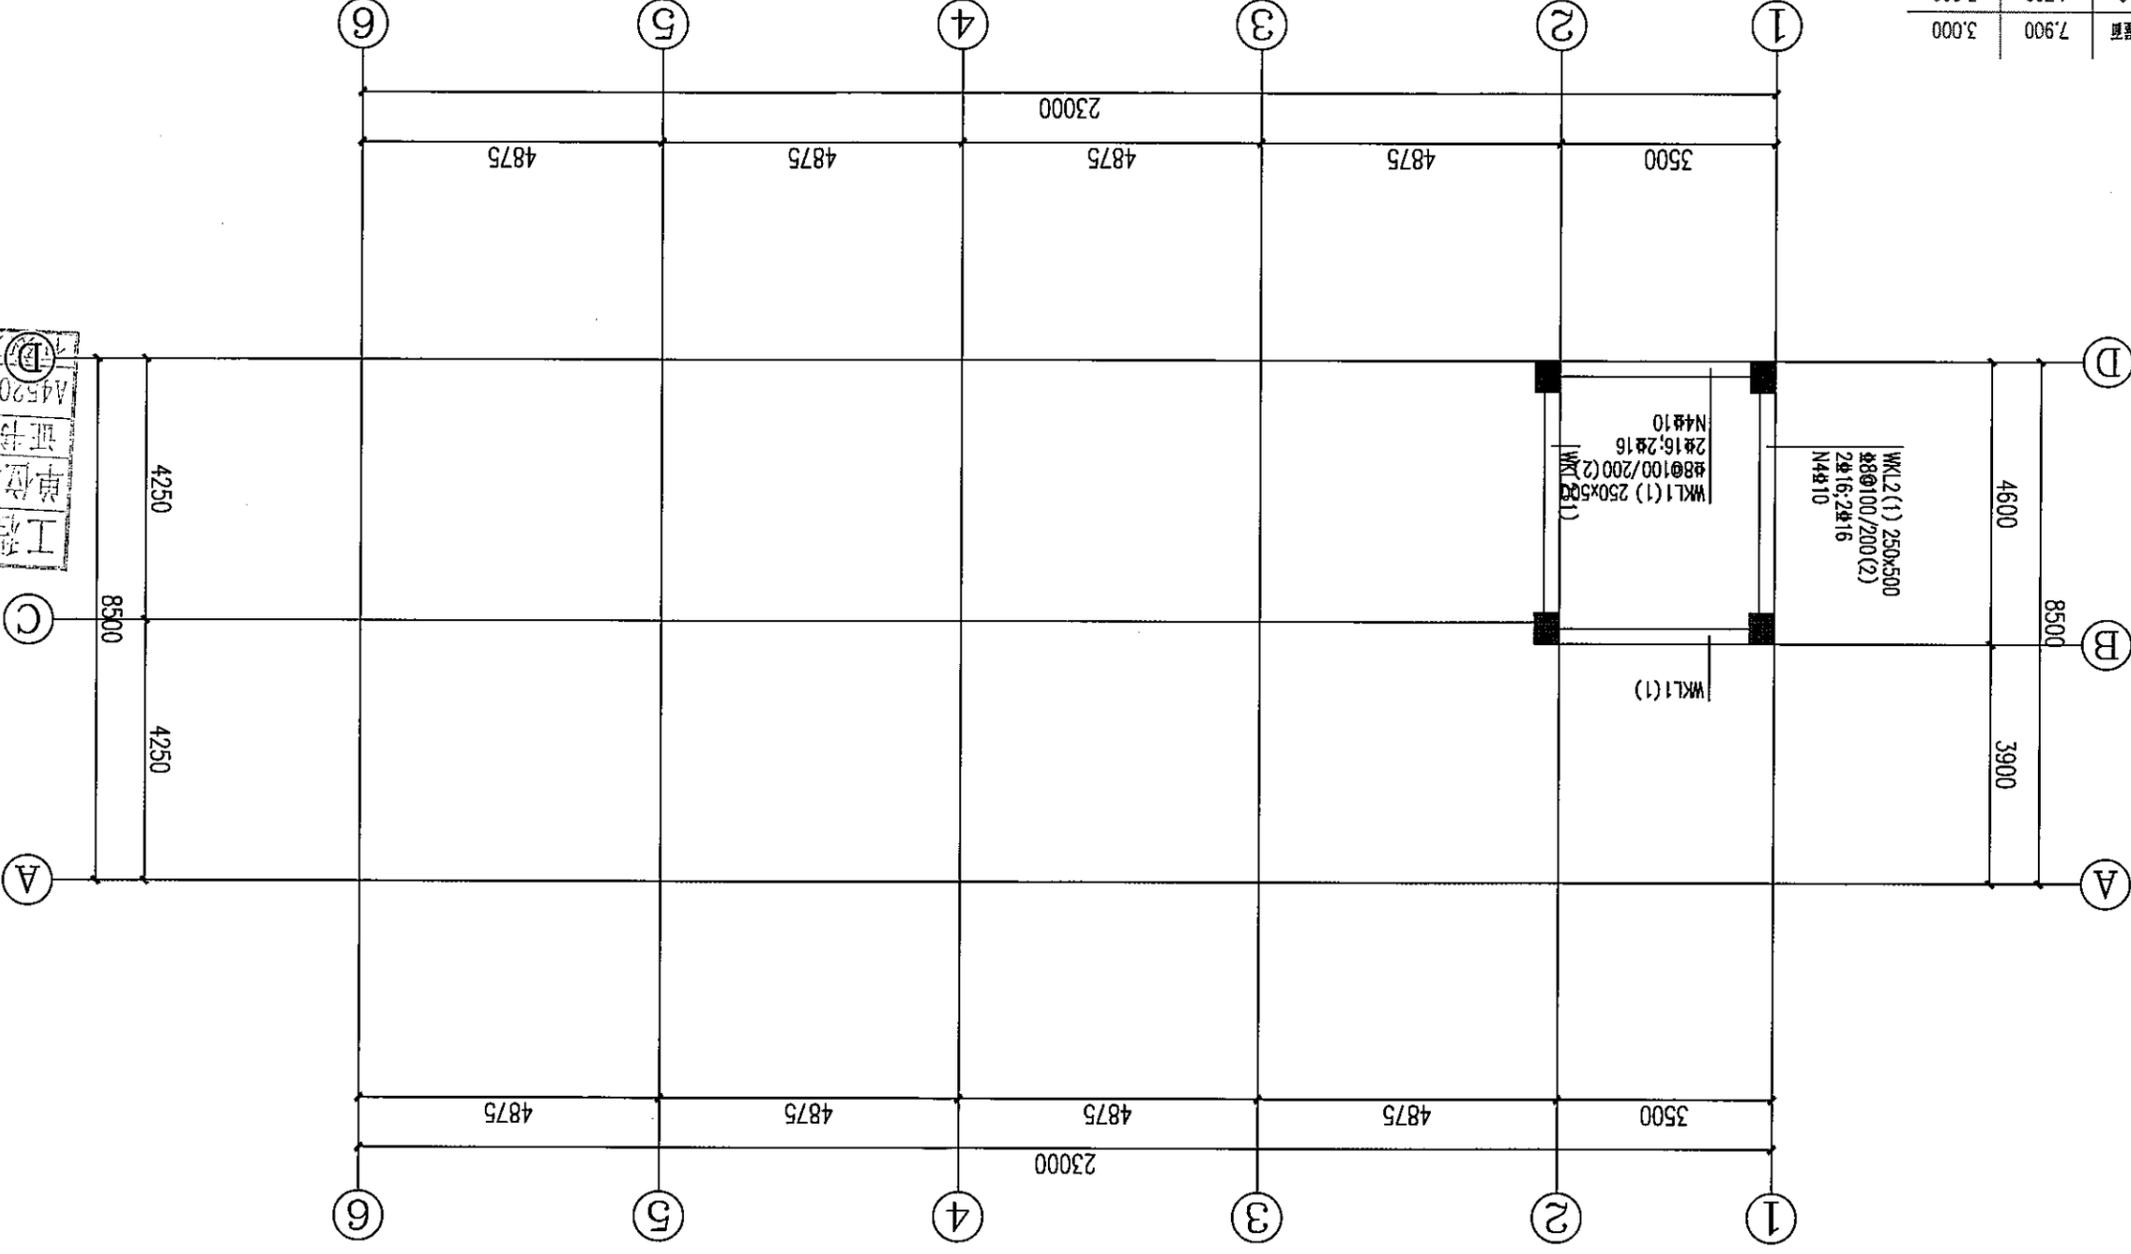

梁说明

1. 混凝土强度等级: C25; 钢筋: HRB400(Φ);
2. 未标注梁集中力外均有附加钢筋为2X3Φd@50(d为梁宽); 未标注的吊筋均为2Φ12; 箍直径附加箍筋数同梁箍筋; 未注明的吊筋均为2Φ12;
3. 除注明外, 梁面标高均为: 3.00m;
4. 未标明的梁定位参见板配筋图

工程设计证书编号: A452007485-1/2

公司地址: 贵州省安顺区清平乡电商双创孵化基地

(安顺市西秀区清平乡生态城2栋1基地0113号)

附注

1. 审核: 刘素琴

2. 项目负责: 刘素琴

3. 专业负责: 刘素琴

4. 审核: 刘素琴

5. 校对: 刘素琴

6. 设计: 刘素琴

7. 审核: 刘素琴

8. 校对: 刘素琴

9. 设计: 刘素琴

10. 审核: 刘素琴

11. 校对: 刘素琴

12. 设计: 刘素琴

13. 审核: 刘素琴

14. 校对: 刘素琴

15. 设计: 刘素琴

16. 审核: 刘素琴

17. 校对: 刘素琴

18. 设计: 刘素琴

19. 审核: 刘素琴

20. 校对: 刘素琴

工程勘察设计单位出图专用章

单位名称: 中远智信设计有限公司

证书编号: A452007485

工程类别: 资质等级

工程设计: 乙级

有效期至: 2024年04月09日止

建设单位: 安顺市西秀区清平乡电商双创孵化基地

工程名称: 第3层梁平法施工图

图号: 10-10

日期: 2024.03

工程号: ZY2024-008

中远智信设计有限公司

Zhongyuan Zhixin Architectural Design Co., Ltd.

工程设计证书编号: A452007485-1/2
 公司地址: 贵州省贵安新区湖潮乡电商城双创孵化基地
 (湖潮乡星湖社区电商生态城24栋1基地0113号)

附注
 DESCRIPTIONS


会签 COMMITMENT	
总图	市政
建筑	电气
结构	暖通

审定	刘素琴	刘素琴
项目负责	刘锋矢	刘锋矢
专业负责	刘素琴	刘素琴
审核	刘锋矢	刘锋矢
校对	宋新征	宋新征
设计	覃崇源	覃崇源
	印刷体	签字

工程勘察设计院 工程勘察设计院 单位名称 证书编号 有效期至	中远智信设计有限公司 A452007485 2024年04月09日止
资质证书 证书分类 资质等级	乙级

建设单位 CLIENT	贵阳市人民政府
工程项目 PROJECT	贵阳市大数据产业孵化中心建设
子项 SUBJECT	
图名 TITLE	第2层板配筋平面图
图别 DRAWING TYPE	施工
图号 DRAWING NO.	楼-12
版本号 EXCUTION NO.	第一版
日期 DATE	2024.03
工程号 PROJECT NO.	ZY2024-008
备注 Remarks	

中远设计
 中远智信设计有限公司
 Zhongyuan Zhixin Architectural Design Co., Ltd.

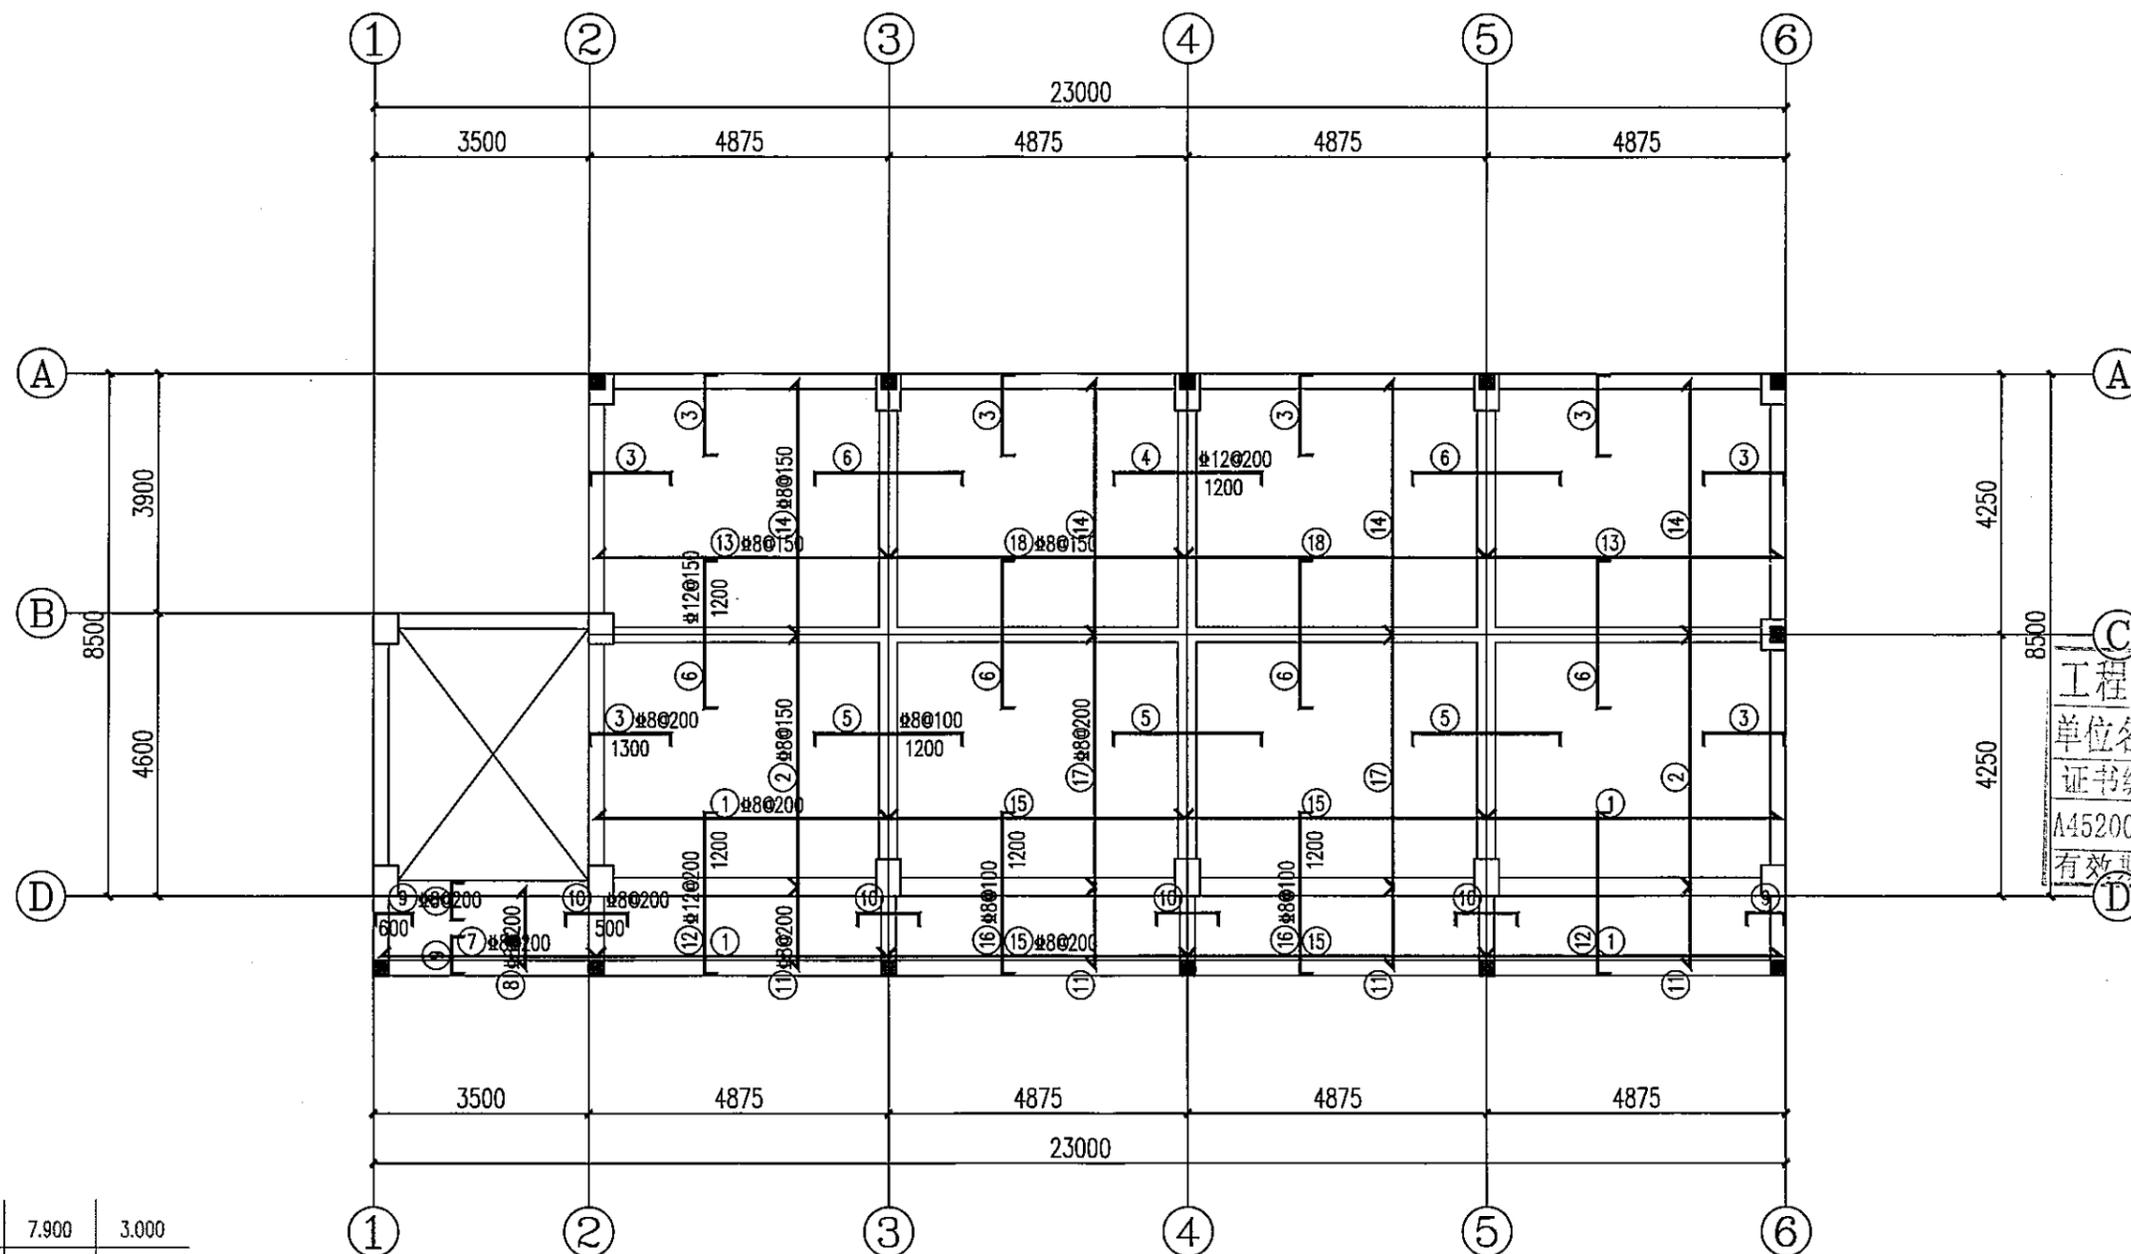

屋面	7.900	3.000
2	4.700	3.200
1	0.000	4.700
层号	标高(m)	层高(m)

结构层楼面标高
 结构层高

第2层板配筋平面图 1:100

板说明:

- 混凝土强度等级: C25; 钢筋: HRB400级(Φ);
- 未注明板厚均为 $h=100\text{mm}$; 未注明板面标高为3.200m;
- 板底钢筋应伸过支座中心线50;
- 未标明的板面筋均为 $\Phi 8@200$; 未画出的板底筋为双向 $\Phi 8@200$;
- 当柱角突出到板内时, 应沿柱边布置构造负筋(伸入板内的长度应从柱边算起), 其规格和间距同相应板中的负筋;
- 烟道、气道根据建施图预留洞口, 洞口每边加设加强筋为4 $\Phi 14$, 所有预留孔洞位置尺寸、标高的确定, 都应与各工种配合, 以防错漏;
- 板角附加板面钢筋做法参见结构总说明;

工程设计证书编号: A452007485-1/2
 公司地址: 贵州省贵安新区湖潮乡电商双创孵化基地
 (湖潮乡星湖社区电商生态城24栋1基地0113号)


附注
 DESCRIPTIONS

会签	
总图	市政
建筑	电气
结构	暖通

审定	刘素琴	刘素琴
项目负责	刘锋矢	刘锋矢
专业负责	刘素琴	刘素琴
审核	刘锋矢	刘锋矢
校对	宋新征	宋新征
设计	覃荣源	覃荣源
印刷		签署

工程勘察	设计单位出图专用章
单位名称	远智信设计有限公司
证书编号	证书分类 资质等级
A452007485	工程设计 乙级
有效期至 2024年04月09日	

建设单位	贵安新区人民路
工程项目	贵安新区人民路项目
子项	
图名	第3层板配筋平面图
图别	施工图
图号	结-13
版本号	第一版
日期	2024.03
工程号	ZY2024-008
备注	

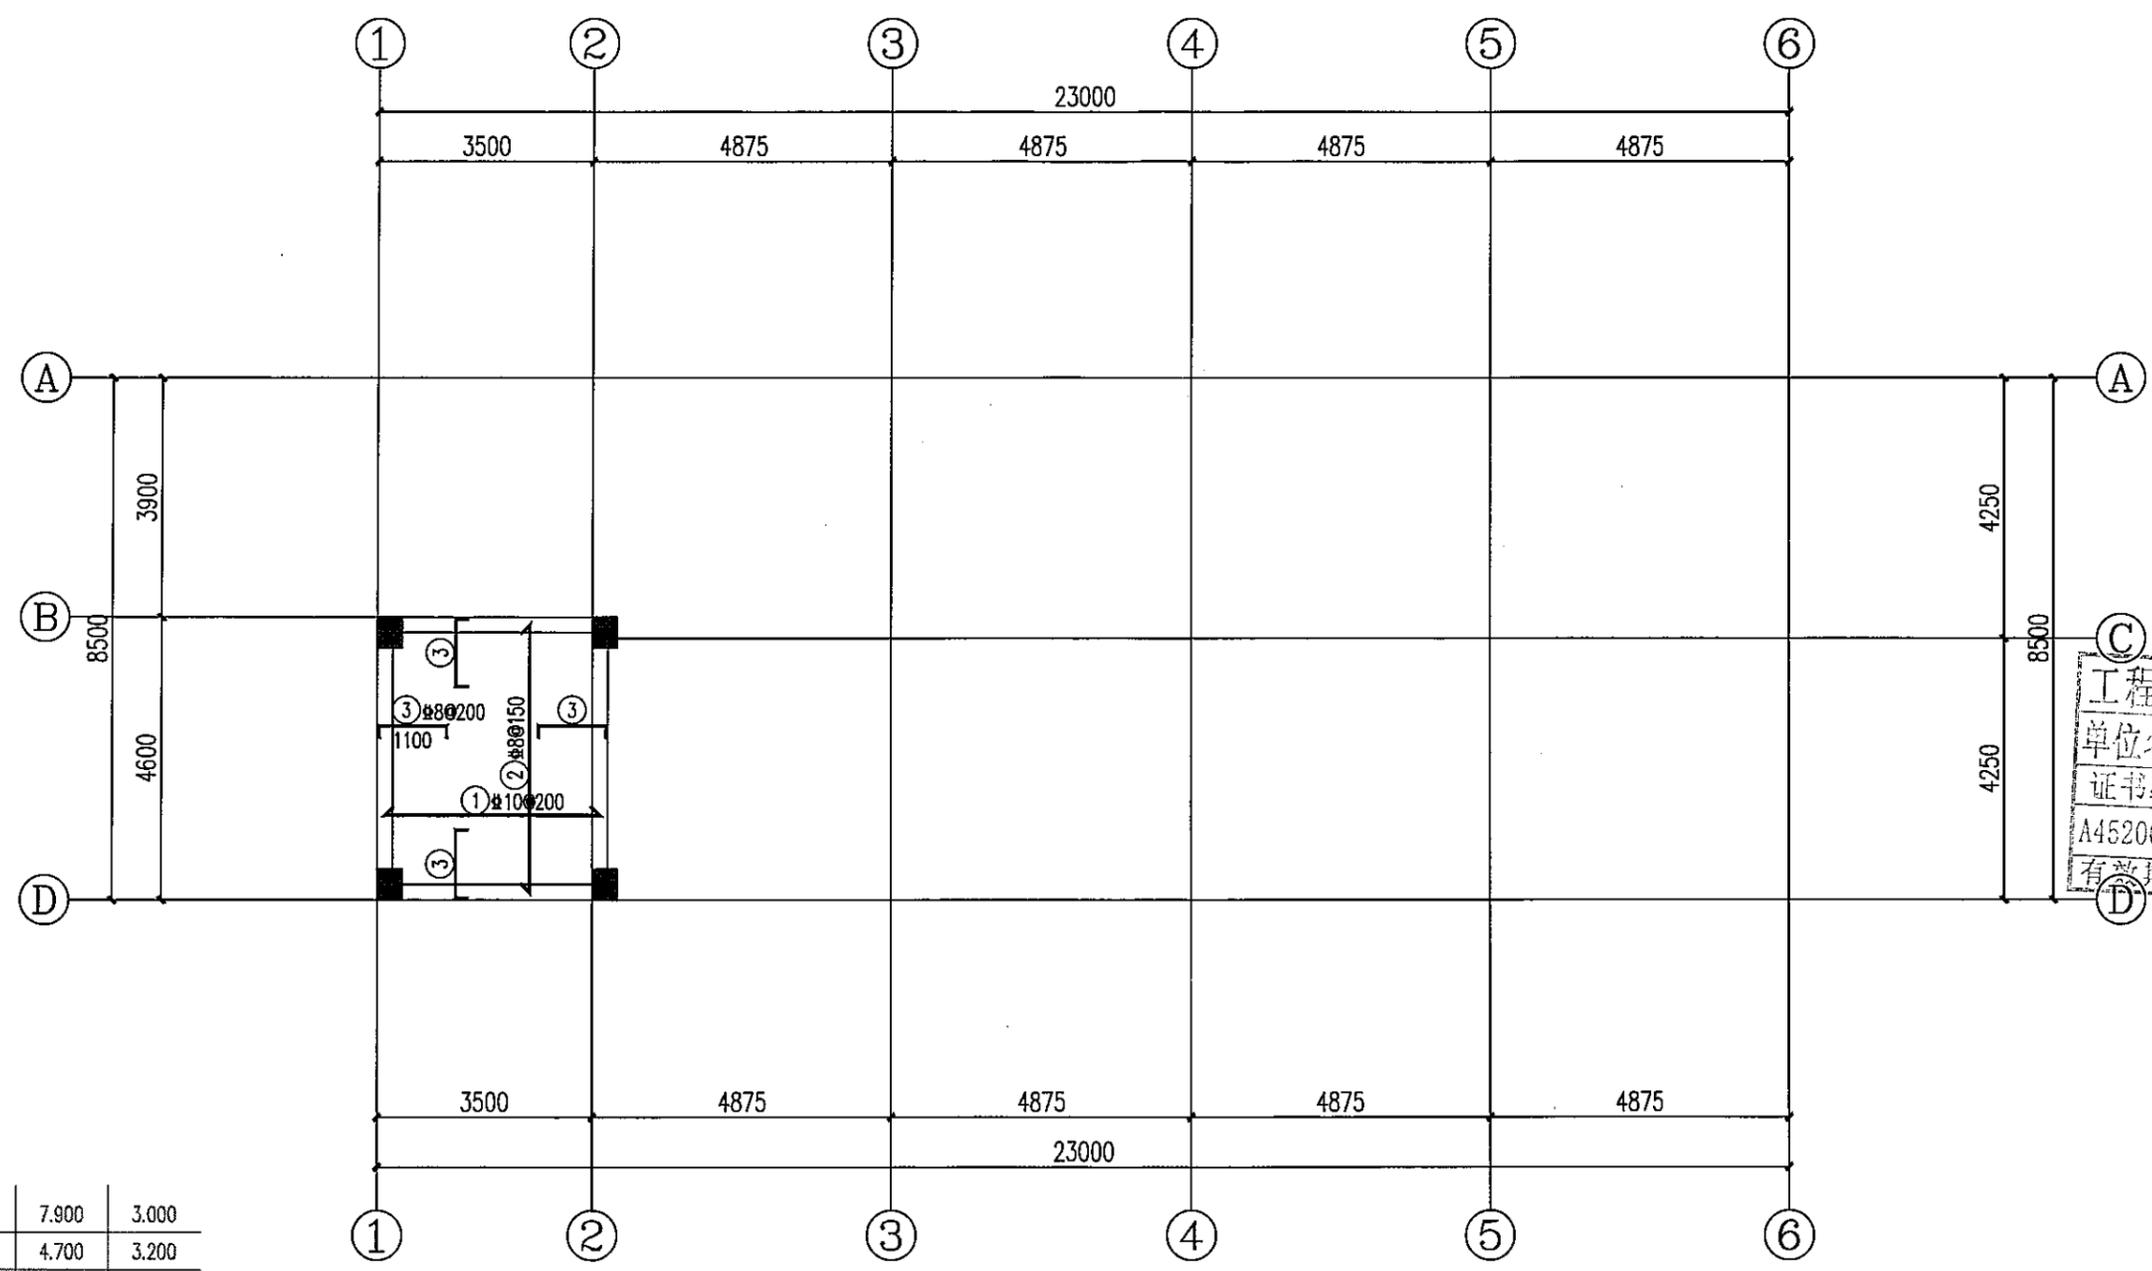

屋面	7.900	3.000
2	4.700	3.200
1	0.000	4.700
层号	标高(m)	层高(m)

结构层楼面标高
 结构层高

第3层板配筋平面图 1:100

板说明:

1. 混凝土强度等级: C25; 钢筋: HRB400级(Φ);
2. 未注明板厚均为 $h=100\text{mm}$; 未注明板面标高为3.000m;
3. 板底钢筋应伸过支座中心线50;
4. 未标明的板面筋均为 $\Phi 8@200$; 未画出的板底筋为双向 $\Phi 8@200$;
5. 当柱角突出到板内时, 应沿柱边布置构造负筋(伸入板内的长度应从柱边算起), 其规格和间距同相应板中的负筋;
6. 烟道、气进根据建施图预留洞口, 洞口每边加强筋为4 $\Phi 14$. 所有预留孔洞位置尺寸、标高的确定, 都应与各工种配合, 以防错漏;
7. 板角附加板面钢筋做法参见结构总说明;