

2025年叫安镇熟康村凤联屯产业道路项目

施工图设计

(修订版)

◆ 道路工程	



恒企工程技术集团有限公司

建筑工程（建筑工程）：甲级；市政工程（道路、桥梁、给水、排水）：乙级；

城乡规划：乙级； 工程咨询：乙级； 风景园林工程：乙级； 公路工程：丙级；

工程监理：（建筑工程）甲级、（市政工程）乙级； 工程勘察：乙级

2025 年 7 月

联系电话: 0771-5605292 投诉电话: 15994346269


单位地址: 广西南宁市良庆区凯旋路16号裕达国际中心1号楼18层

建设单位:上思县农业农村局

项目名称:2025年叫安镇熟康村凤联屯产业道路项目

设计号:HQA2508039

审定:	杨金璋	杨金璋						
技术总负责人:	韦耐荣	韦耐荣						
项目负责人:	韦耐荣	韦耐荣						
专业负责人:	道路工程	蒋文静	蒋文静					
审核人:	道路工程	蒋文静	蒋文静					

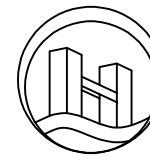

恒企工程技术集团有限公司

2025 年 7 月

第一部分 道路工程

第一篇 总体设计

1.1 项目概况

- (1) 工程名称：2025年叫安镇熟康村凤联屯产业道路项目
- (2) 建设单位：上思县农业农村局
- (3) 设计单位：恒企工程技术集团有限公司
- (4) 项目建设地点：熟康村凤联屯
- (5) 建设规模：本项目共硬化6条道路。

本项目部分道路两侧为现状民房或其他不可拆构筑物，路面硬化范围依现场情况，参考本设计平面图实施；土路肩宽为0.5m，有条件处均做土路肩，避免路面结构突出造成隐患。

1.2 测设经过

外业勘测是在建设单位的指引和协助下共同完成，沿线人民群众对项目的建设给予重视和支持，建议项目尽快的破土动工，以改善人民的生活水平。

1.3 设计依据

- 《小交通量农村公路工程技术标准》(JTG 2111-2019)；
- 《乡村道路工程技术规范》(GB/T 51224-2017)；
- 《公路工程技术标准》(JTG B01-2014)；
- 《公路路线设计规范》(JTG D20-2017)
- 《公路路基设计规范》(JTG D30-2015)；
- 《公路水泥混凝土路面设计规范》(JTG D40-2011)；
- 《公路桥涵设计通用规范》(JTG D60-2015)；
- 《公路桥涵地基与基础设计规范》(JTG 3363-2019)；
- 《公路桥涵施工技术规范》(JTG/T F50-2011)；
- 《公路排水设计规范》(JTG/T D33-2012)；
- 《公路水泥混凝土路面施工技术细则》(JTG/T F30-2014)；
- 《农村公路建设指导意见》(交公路发[2004]372号)；
- 《公路安全生命防护工程实施技术指南》(试行)。

1.4 技术标准

- (1) 公路等级：四级公路（II类）（受限路段按《农村公路建设暂行技术要求》设计）。
- (2) 行车速度：10km/h，平曲线半径小于15米路段为5km/h。
- (3) 路基宽度：4.5m；路面宽度3.5m等，土路肩两侧各0.5m，挖方段设梯形边沟。
- (4) 路面结构：18cm厚水泥路面+15cm级配碎石。

1.5 工程概况

本道路为新建四级公路（II类）。

1.6 沿线自然条件及地理特征

1.6.1 地貌

叫安镇地处上思县的东南部，东面与公正乡接壤，南面以十万大山与防城区交界，西面与南屏、华兰、在妙3个乡镇毗邻，北面与恩阳镇相连。全镇行政区域面积584平方千米。叫安镇境内凤凰山贯穿其中，南面是十万大山，土地以丘陵、山坡地为主且连片集中，地势为西高东低，南高北低。最高点狮头山，海拔1264米。

1.6.2 地震

根据《建筑抗震设计规范》(GB50011-2010)(2016版)附录A，防城港市上思县的抗震设防烈度为6度。按《中国地震动参数区划图》(GB18306—2015)，地震动峰值加速度为0.05g，反应谱特征周期为0.35s。

1.6.3 气候

叫安镇属亚热带季风气候，年平均日照时数为1986.1小时，年太阳总辐射量达14.39千卡/平方米，光能资源较为丰富；年平均气温21.7℃，年平均降雨量1217.3毫米。气候温和，雨量适中，光照充足，无霜期长。含负氧离子高。

1.6.4 与周围环境和自然景观协调情况

路线平面线型设计合理，纵断面设计中选择合理纵坡及变坡位置，平纵面组合比较合理，与自然景观配合比较协调。

1.7 工程建设条件

1.7.1 沿线筑路材料

本项目需要的砂砾石、片石、水泥、钢筋、木材等材料均可在当地料场或市场采购，建设区域交通运输条件较为方便，各种建筑材料均可通过汽车运输直接运往工地。

1.7.1 水、电

公路经过村庄及乡镇的水源及电力都比较丰富和充足，工程施工及生活用水、电能够得到保证。

1.7.2 其它

(1) 本工程无民房拆迁，占用水田耕地不多，路线设计已考虑尽量少破坏沿线地貌、地形、林场、天然树木及建筑等。线型设计尽量采用较大的平曲线半径、竖曲线半径、形成合理的组合和良好的空间线型，使之顺畅、舒展。

(2) 公路红线所占用的耕地、旱地以及所损坏的果树、林木等经济作物，均由所在乡（镇）人民政府和所属村民委共同协商解决。

1.8 工程施工

本工程为路面新建、硬化工程，部分路基只作加宽施工，但要完善全线排水系统。

通过对防护工程进行绿化、美化工作，使整个工程与大自然融为一体。

1.9 其他

(1) 在本工程设计过程中充分学习和贯彻了新规范和新技术，主要有：《公路路基设计规范》(JTG D30-2015)、《公路环境保护设计规范》(JTG B04-2010)等，详见各篇设计说明和图纸。

(2) 设计采用计算机绘图软件进行内业设计，采用激光打印机出图。

(3) 采用 RTK、全站仪辅助进行路线测绘。

第二篇 路线

2.1 设计依据

《乡村道路工程技术规范》(GB/T 51224-2017)；
《小交通量农村公路工程技术标准》(JTG 2111-2019)；

《公路工程技术标准》(JTG B01-2014)；
《公路路线设计规范》(JTG D20-2017)
《公路路基设计规范》(JTG D30-2015)；
《公路水泥混凝土路面设计规范》(JTG D40-2011)；
《公路桥涵设计通用规范》(JTG D60-2015)；
《公路桥涵地基与基础设计规范》(JTG 3363-2019)；
《公路桥涵施工技术规范》(JTG/T F50-2011)；
《公路排水设计规范》(JTG/T D33-2012)；
《公路水泥混凝土路面施工技术细则》(JTG/T F30-2014)；
《农村公路建设指导意见》(交公路发[2004]372号)；
《公路安全生命防护工程实施技术指南》(试行)

2.2 路线平面设计

1、布设原则平面线形应满足相关道路工程规程、规范及标准的有关规定；平面线形应直捷、连续、顺适，并与地形、地物相适应，与周围环境相协调；平面线形应满足驾驶员和乘客在视觉和心理上的要求，在保证行车安全、不过多增加工程量的前提下，力求线形组合合理，尽量避免和减少不利组合，充分发挥投资效益；平面线型应保持均衡与连贯，避免连续急弯；平曲线应有足够的长度。

2、本工程路线依地形而布设，尽量避免大填大挖。路线以直线与圆曲线结合为主，反曲线以S型曲线连接，同向则尽量按虚交布设成单曲线。对局部路段在工程量增加不大的情况下，充分利用有利地形，在少占地、少拆迁的前提下，对原有路线进行截弯取直，提高路线设计标准，改善道路行车条件。

3. 技术指标：受用地条件限制，道路平曲线以尽量贴合现状，确保可实施性，道路平曲线参数详见后附图表。

2.3 路线纵断面设计

1、布设原则路线纵坡应满足相关道路工程规程、规范及标准的有关规定；纵坡应平顺，起伏不宜过大和过于频繁；纵坡设计应综合考虑沿线地形、地下管线、地质、水文、气候和排水等因素，确定路基高程，保证路基和稳定性与强度；纵坡设计应综合考虑路基工程的填、挖平衡，降低工程造价和节省道路用地；在实地调查的基础上，应充分考虑通道、农田水利等方面的要求，

尽量满足当地民间运输条件的要求。

2、纵坡设计本路线位于山岭重丘区，沿线地形较陡，地势起伏大，路线纵坡主要根据地形、地质、水文及地物等条件，并综合考虑平面、横断面进行设计。在满足现行公路工程规程、规范、标准及强制性文件的情况下，对路线纵坡进行多次优化调整，力求路线平缓。

3. 技术指标：竖曲线设计见纵断面设计图。

2.4 施工应注意的问题

1、施工单位开工前，应全面熟悉设计文件，对布设测量控制点进行全面检查、复核；测量控制点的位置、坐标及高程详见道路平面图。

2、对影响现有公路水利灌溉的工程，施工时应合理安排，尽量减少对地方交通和农田灌溉的干扰。

2.5 特别说明

1、本项目局部路段受地势限制，且投资有限，现场无条件大量挖填方，个别原有路段坡度较大，转弯半径较小，由于地势原因无法进行降坡及加大转弯半径。但为了通行需要，对于不满足设计规范要求的部分路段，当地群众及政府打报告要求我司在尽可能满足规范的条件下，在原有路面上进行道路硬化设计即可，无需我司担负违规责任。

第三篇 路基、路面

3.1 设计依据

- 《乡村道路工程技术规范》（GB/T 51224-2017）；
- 《小交通量农村公路工程技术标准》（JTG 2111-2019）；
- 《公路工程技术标准》（JTG B01-2014）；
- 《公路路线设计规范》（JTG D20-2017）；
- 《公路路基设计规范》（JTG D30-2015）；
- 《公路水泥混凝土路面设计规范》（JTG D40-2011）；
- 《公路桥涵设计通用规范》（JTG D60-2015）；
- 《公路桥涵地基与基础设计规范》（JTG 3363-2019）；
- 《公路桥涵施工技术规范》（JTG/T F50-2011）；

《公路排水设计规范》（JTG/T D33-2012）；

《公路水泥混凝土路面施工技术细则》（JTG/T F30-2014）；

《农村公路建设指导意见》（交公路发[2004]372号）；

《公路安全生命防护工程实施技术指南》（试行）。

3.2 路基横断面布置及加宽、超高方式的说明

1、根据《设计合同》及有关规范、标准的要求，参照《关于印发农村公路建设 指导意见的通知》（交公路发【2004】372号），本项目参照四级公路（Ⅱ类）标准 改扩建，路基宽度 4.5 米，采用水泥砼路面，面层宽度有 3.5 米，部分道整段或局部设置有土路肩宽 2×0.5 米。详见《道路平面图》。

2、曲线加宽超高方式

本项目因地形条件限制，不设置超高加宽，但在实施时，在半径小于 40m 转弯处，应视现场情况设置 2% 的超高。

3.3 路基设计说明

1、路基设计标高为路基中线标高，不设超高的路段路面横坡为 1.5%，路肩横坡为 4%，超高路段除超高缓和段起点前 1~2m 的过渡段外，路肩与行车道横坡一致。路 基设计洪水频率为 1/25。

2、填方边坡：自路基边缘往下 0~8 米为 1: 1.5, 8~16 米为 1: 1.75, 16 米以下边坡坡度为 1: 2，坡度变化处不设平台。

3、挖方边坡：挖方边坡坡度根据当地自然条件、地质类别和边坡开挖高度确定， 根据本路段的实际情况，全线采用 1: 1，不设平台。

4、公路用地范围：一般路段用地范围为排水沟、截水沟、挡土墙、护肩墙、路田分界墙外缘处，无其它构造物路段为坡脚或坡顶处。

5、全线考虑 0.3m 清表。

3.4 路基标准压实度的说明

填方路基应分层铺筑均匀压实，填料应用指定的料场且经过试验确认后方能填 筑。每一层填料的规格、压实度和 CBR 值必须满足有关要求，当填料无法满足规范 要求时，必须采取适当的处理措施或换填符合要求的土。液限、塑限指数以及含水量 超过规定的土，不能直接作为路堤填

料，需要应用时，必须采取满足设计要求的技术措施，经检查合格后方可使用。每层填土最大松铺厚度应根据现场压实试验确定，压实后厚度不小于10厘米，同种材料的填筑层累计厚度不宜小于50厘米，压实层的表面应整平并做成路拱。土的压实应控制在最佳含水量进行。施工过程中对土的含水量必须严加控制、及时测定、随时调整。

根据《公路工程技术标准》(JTGB01-2014)、《公路路基设计规范》(JTG D30-2015)的规定，路基压实标准按重型击实试验法求得最大干密度为准，路基压实度(路床顶面以下深度)要求为：

填方路段：0~80cm \geqslant 94%

80~150cm \geqslant 93%

150cm 以下 \geqslant 90%

零填及挖方路段：0~30 cm \geqslant 94% 为保证路基边缘压实度，路基填方宽度每侧超填应不少于30 cm。路基土石方数量计算，挖方按天然密实体积计，填方按压实后体积计，移挖作填时，按预算定额考虑了松方系数。计算路基土石方时，扣除了路面厚度并计入了部分边沟开挖数量，但未计入路基超填的影响。

3.5 路面设计说明

全线原有道路为泥路，路面宽约1~2米，原旧路基比较窄、排水沟不完善，路面被雨水冲刷严重，遇雨天车辆难以通行。根据《设计合同》、交通部部颁规范《公路水泥砼路面设计规范》(JTGD40—2011)，本项目路面结构设计系结合当地的气候、水文、土质、材料、工程实践经验、施工和养护条件等进行，本工程路面结构设计如下：

公路等级：四级公路(Ⅱ类)

水泥混凝土路面结构达到临界状态的设计年限：10年

路面设计交通等级：轻交通等级

路面形式：水泥混凝土路面

设计标准轴载：BZZ-100KN

水泥混凝土路面结构组合设计

名称	厚度(cm)	备注
水泥混凝土面层	18	抗弯拉强度 \geqslant 4.0MPa
级配碎石调平层	15	
原有路基		

合 计	33
-----	----

局部损坏路基根据实际情况采用换填方法进行处理，工程量以实际发生量计量。路面结构层及厚度详见《路面结构图》。

沥青路面抗滑性能指标

年平均降雨量 (mm)	质量验收值		石料磨光值 PSV
	横向力系数SFC60	构造深度TD(mm)	
>1000	\geqslant 54	\geqslant 0.55	\geqslant 38

注：1、应采用测定速度为60km/h \pm 1km/h时的横向力系数(SFC60)作为控制指标；

2、路面宏观构造深度可用铺砂法或激光构造深度仪测定；

3.6 路基、路面排水系统设计说明

排水设计注意各种设施之间的联系及进出水口的处理，并与灌溉沟渠结合，注意防止冲毁农田。路堑和路堤的交接处，边沟应引至路堤两侧外，防止水流径直冲刷路堤，各排水设施具体设置如下：

1、边沟：一般路段边沟采用土边沟，边沟纵坡一般与路基纵坡一致，当路线纵坡小于0.3%时，边沟纵坡应不小于0.3%。具体设置方法见《路基标准横断面图》。

2、根据汇水面积、地质等因素，全线挖方边坡坡顶外不设置截水沟。

3.7 施工方法及注意事项

3.7.1 路基施工

公路施工应首先要注意施工安全问题，施工过程中必须严格按照《公路工程施工安全技术规程》(JTJ076—95)的有关要求进行施工。该路段施工难点是旧路改建，维护交通较困难，要按规程采取周到的安全措施。

1、路基施工应符合《公路路基施工技术规范》(JTGF10—2015)有关规定。

2、施工前应做好场地清理和排水工作。清除的种植土、淤泥应集中堆放、妥善保存。对需利用的路基挖方和借土场应进行取样试验，检测其CBR值和压实度是否达到要求，如果达不到要求，则采取必要的技术措施，使填料满足《公路路基施工技术规范》要求。对于路基开挖的土，根据不同的CBR值(\geqslant 3)确定填筑路基的不同区域，对CBR值较高的土，应用作铺筑路基的上路床和下路床。

3、液限、塑限指数及含水量超过规定的土，不能直接作为路基填料，需要应用时，必须采取

满足设计要求的技术措施，经检查合格后方可使用。

4、填土前，应将填、挖方地段的树根、杂草清除，路堤基底为耕地或松土时，应先清除有机土、种植土，以上场地清理后按规定要求压实，在深耕和零填零挖地段，也应进行翻挖、翻松，然后回填、整平、压实，压实度应符合《公路路基设计规范》第3.3.2条的要求。填土应分层压实。

5、施工应注意各种排水沟渠的连接过渡，前后接顺，并与原有沟渠结合，防止冲毁农田及影响路基边坡，使之形成一个完整协调能充分发挥其功能的系统。

6、本工程属旧路改建工程，对新旧路基填方边坡的衔接处，应开挖台阶，台阶底应有2%~4%向内倾斜的坡度，土质路基填挖衔接处采取超挖回填措施处理。

3.7.2 路面施工

1、路面施工应严格按照《公路水泥砼路面施工技术规范》(JTGF30—2014)的有关规定进行施工。

2、基层验收合格后方可铺筑路面。水泥采用硅酸盐水泥，水泥标号为42.5号。碎石质地坚硬，并符合规定级配，其最大粒径不大于40mm，砼拌和养护宜采用饮用水，浇筑砼模板采用钢模板，砼抗弯折强度大于4.0Mpa。

3、砼达到设计强度25至30%时应采用切缝机按设计要求切割，直线每隔4米一道，曲线段每隔4m一道（以路中线长度控制），锯缝宽度不得大于5mm，砼在浇筑抹平后，应沿横坡方向拉毛或采用机具压槽，拉毛压槽深度为1~2mm，纵缝为平缝，涂刷石油沥青二道。

4、质量标准技术指标：

抗弯拉强度标准值：≥4.0MPa

平整度：最大间隙不大于5mm、标准差不大于2mm；

相邻板高差：不大于3mm；

纵缝直顺度：不大于10mm；

横缝直顺度：不大于10mm；

板宽：0mm~20mm；

厚度：±5mm；

纵断高程：±15mm；

路拱横坡度：±0.3%且不反坡。

5、混凝土外观质量要求 混凝土表面不得有脱皮、印痕、裂缝、石子外露和缺边掉角现象。

板面边角应整齐，不得有大于0.5mm的裂缝，并不得有石子外露和浮浆、脱皮、印痕、积水等现象。路面边线、中线直线段应顺直，曲线段应圆滑。路面拉毛纹理适宜。伸缩缝必须垂直，全部贯通。

6、各结构层顶面弯沉值检验标准如下表：

面层类型	水泥砼面层	
	干燥	中湿
路基顶面	242	266

注：弯沉值单位为1/100mm,已考虑季节影响系数1.2。

3.7.3 筑路材料

1、水泥

用于混凝土板的水泥应采用强度高，收缩性小，耐磨性强抗冻性好，并且其物理性能化学成份应符合国家标准规定的水泥，多用硅酸盐水泥、普通硅酸盐水泥和道路硅酸盐水泥，水泥标号不宜低于32.5号，进场水泥应有产品合格证及化验单，出厂期超过三个月或受潮的水泥应经试验决定正常使用或降级使用，已结块或变质水泥不得使用。施工时混凝土的配合比应针对我市特细砂道路砼特点，提供砂的细度模数、外加剂掺量及骨料品质等控制指标。

2、砂

应采用洁净、坚硬、符合规定级配、细度模数在2.5以上的粗、中砂、砂的质量应符合下表技术要求。

砂的技术要求

项目		技术要求						
		粒径						
颗粒 级配	筛孔尺寸 累计筛余量 (%)	0.15	0.3	0.6	1.18	2.36	4.75	
		粗砂 90-100	80-95	71-85	35-65	5-35	0-10	
		中砂 90-100	70-92	41-70	10-50	0-25	0-10	
含泥量(冲洗法)(%)		一级 <1	二级 <2	三级 <3				
硫化物和硫酸盐含量 (折算为SO3)(%)		<0.5						
氯化物(氯离子质量计)		≤0.01	≤0.02	≤0.06				
有机物质含量(比色法)		颜色不应深于标准溶液的颜色						

其它杂质	不得混有石灰、煤渣、草根等其它杂质
------	-------------------

3、级配碎石

(1) 路面底基层采用级配碎石。

①碎石中不应黏土块、植物根叶、腐殖质等有害物质，碎石中针片状颗粒的总含量应不超过20%。

②碎石的压碎值不能大于35%。

③配料准确，混合料必须均匀，没有粗细颗粒离析的现象。

④级配碎石必须分层摊铺，每层最大压实厚度不得大于20cm，否则需分层填筑，填筑最小厚度不得小于8cm。

⑤碎石宜在最佳含水量时碾压，压实度不小于95%（重型击实标准），碎石混合料的级配应满足下表要求。

⑥道路底基层的碎石集料最大粒径不应超过53mm。

(2) 施工要求

级配碎石须用机械拌和摊铺和碾压。

碎石施工配料必须准确，摊铺或拌和必须均匀，并应严格掌握厚度。

碾压用12t以上压路机碾压，压实后应无明显轮迹及推移等现象。

4、水

混凝土及养护用水应符合国家现行标准《混凝土用水标准》(JGJ 63)的规定。宜使用饮用
水及不含油类等杂质的清洁中性水，pH值宜为6~8。

图 纸 目 录



恒企工程
技术集团有限公司

- 建筑工程设计：甲级 ■风景园林设计：乙级
- 城乡规划设计：乙级 ■市政工程设计：乙级
- 公路工程设计：丙级 ■工程咨询：乙级

建设单位	上思县农业农村局	版次	第一版
项目名称(子项名称)	2025年叫安镇熟康村凤联屯产业道路项目	第 1 页共 1 页	
设计号: HQA2508039	设计阶段: 施工图设计	专业: 道路	日期: 2025.7

项目一 二维码信息

西漢

专业负责

蒋文

审
批

核:

等文一編

审定:

杨金春

校对

三

四



 恒企工程技术集团有限公司
建筑工程（建筑工程）：甲级；市政工程（道路、桥梁、给水、排水）：乙级；
城乡规划：乙级；工程咨询：乙级；风景园林工程：乙级；公路工程：丙级；
工程监理：（建筑工程）甲级、（市政工程）乙级；工程勘察：乙级
联系电话：0771-5605292 投诉电话：15994346269

--

审定
项目负责人
设计人

杨金璋
韦耐荣
覃巧芬

杨金璋
专业负责人
覃巧芬


审核
蒋文静
蒋文静

蒋文静
韦耐荣
覃巧芬

建设单位
工程名称
图纸名称

上思县农业农村局
2025年叫安镇熟康村凤联屯产业道路项目
道路平面总图

图号	FL-01
设计号	HQA2508039
专业	道路工程
日期	2025.07

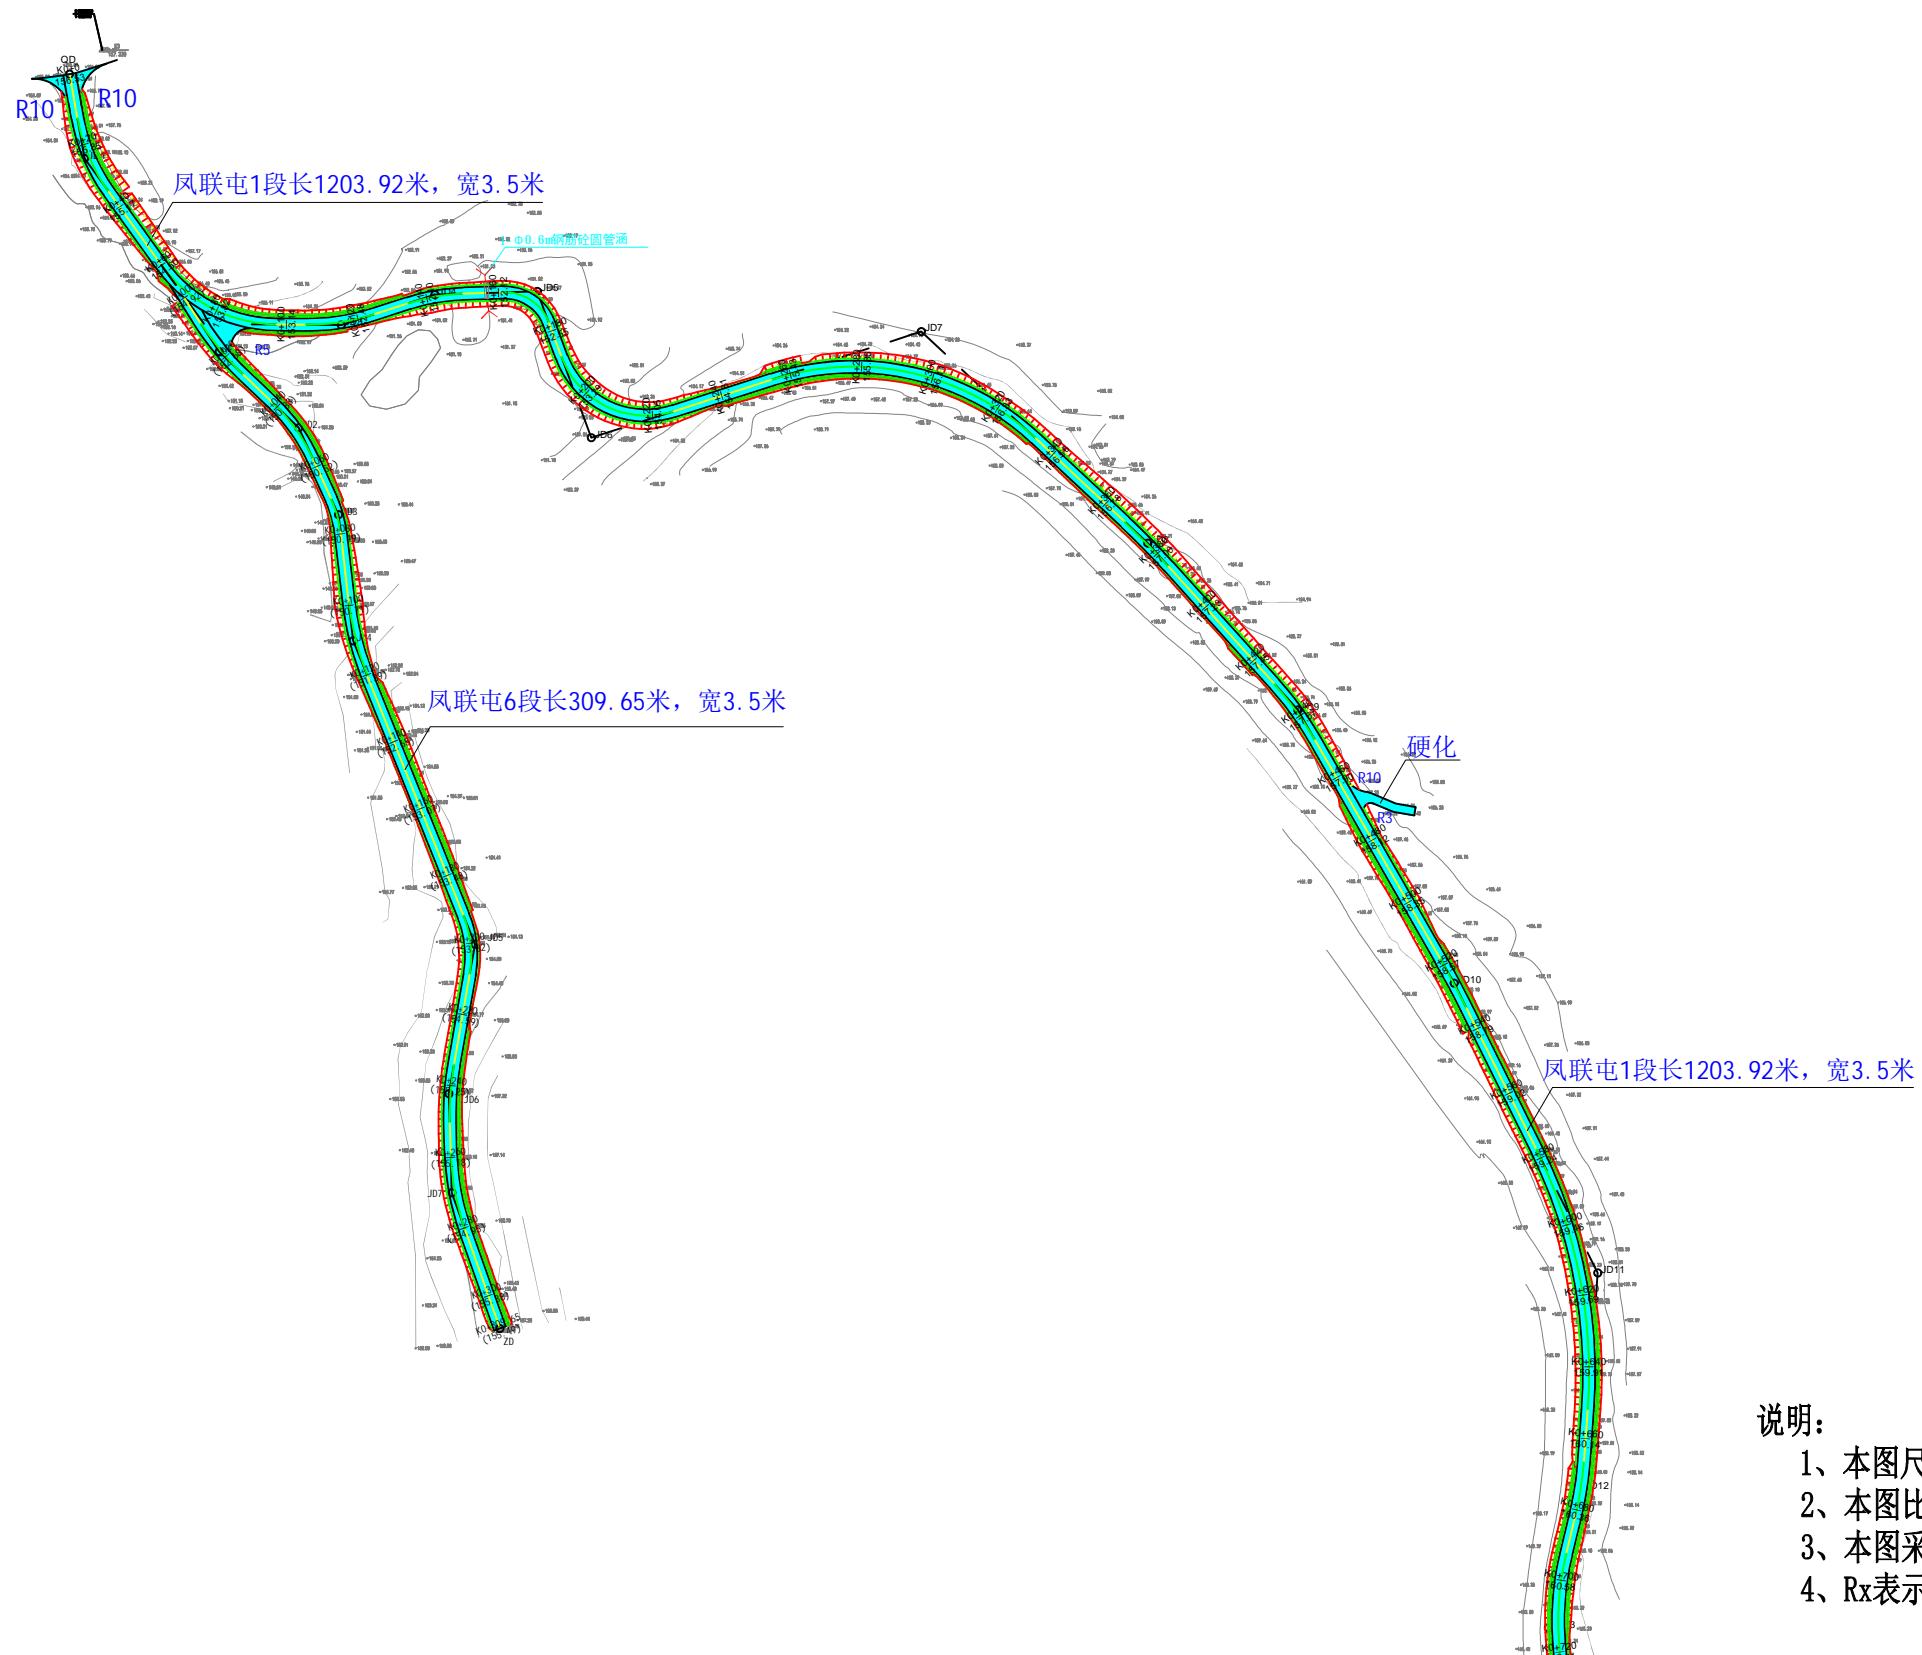

恒企工程技术集团有限公司

建筑工程（建筑工程）：甲级；市政工程（道路、桥梁、给水、排水）：乙级；
城乡规划：乙级；工程咨询：乙级；风景园林工程：乙级；公路工程：丙级；
工程监理：（建筑工程）甲级、（市政工程）乙级；工程勘察：乙级
联系电话：0771-5605292 投诉电话：15994346269

--

审定
项目负责人
设计人

杨金璋
韦耐荣
覃巧芬

杨金璋
专业负责人
覃巧芬

蒋文静
蒋文静
韦耐荣

审核
校对
设计阶段

蒋文静
蒋文静
覃巧芬

建设单位
工程名称
图纸名称

上思县农业农村局
2025年叫安镇熟康村凤联屯产业道路项目

道路平面设计图



图号	FL-02
设计号	HQA2508039
专业	道路工程
日期	2025.07



说明:


- 本图尺寸单位除特殊说明外, 均以米计。
- 本图比例为1:1000。
- 本图采用2000国家大地坐标系, 1985国家高程基准。
- R_x表示对应位置的道口圆弧半径。

长，宽3.5米

凤联屯3段长450.18米，宽3.5米

长1203.92米，宽3.5米

凤联屯4段长175.26米，宽3.5米

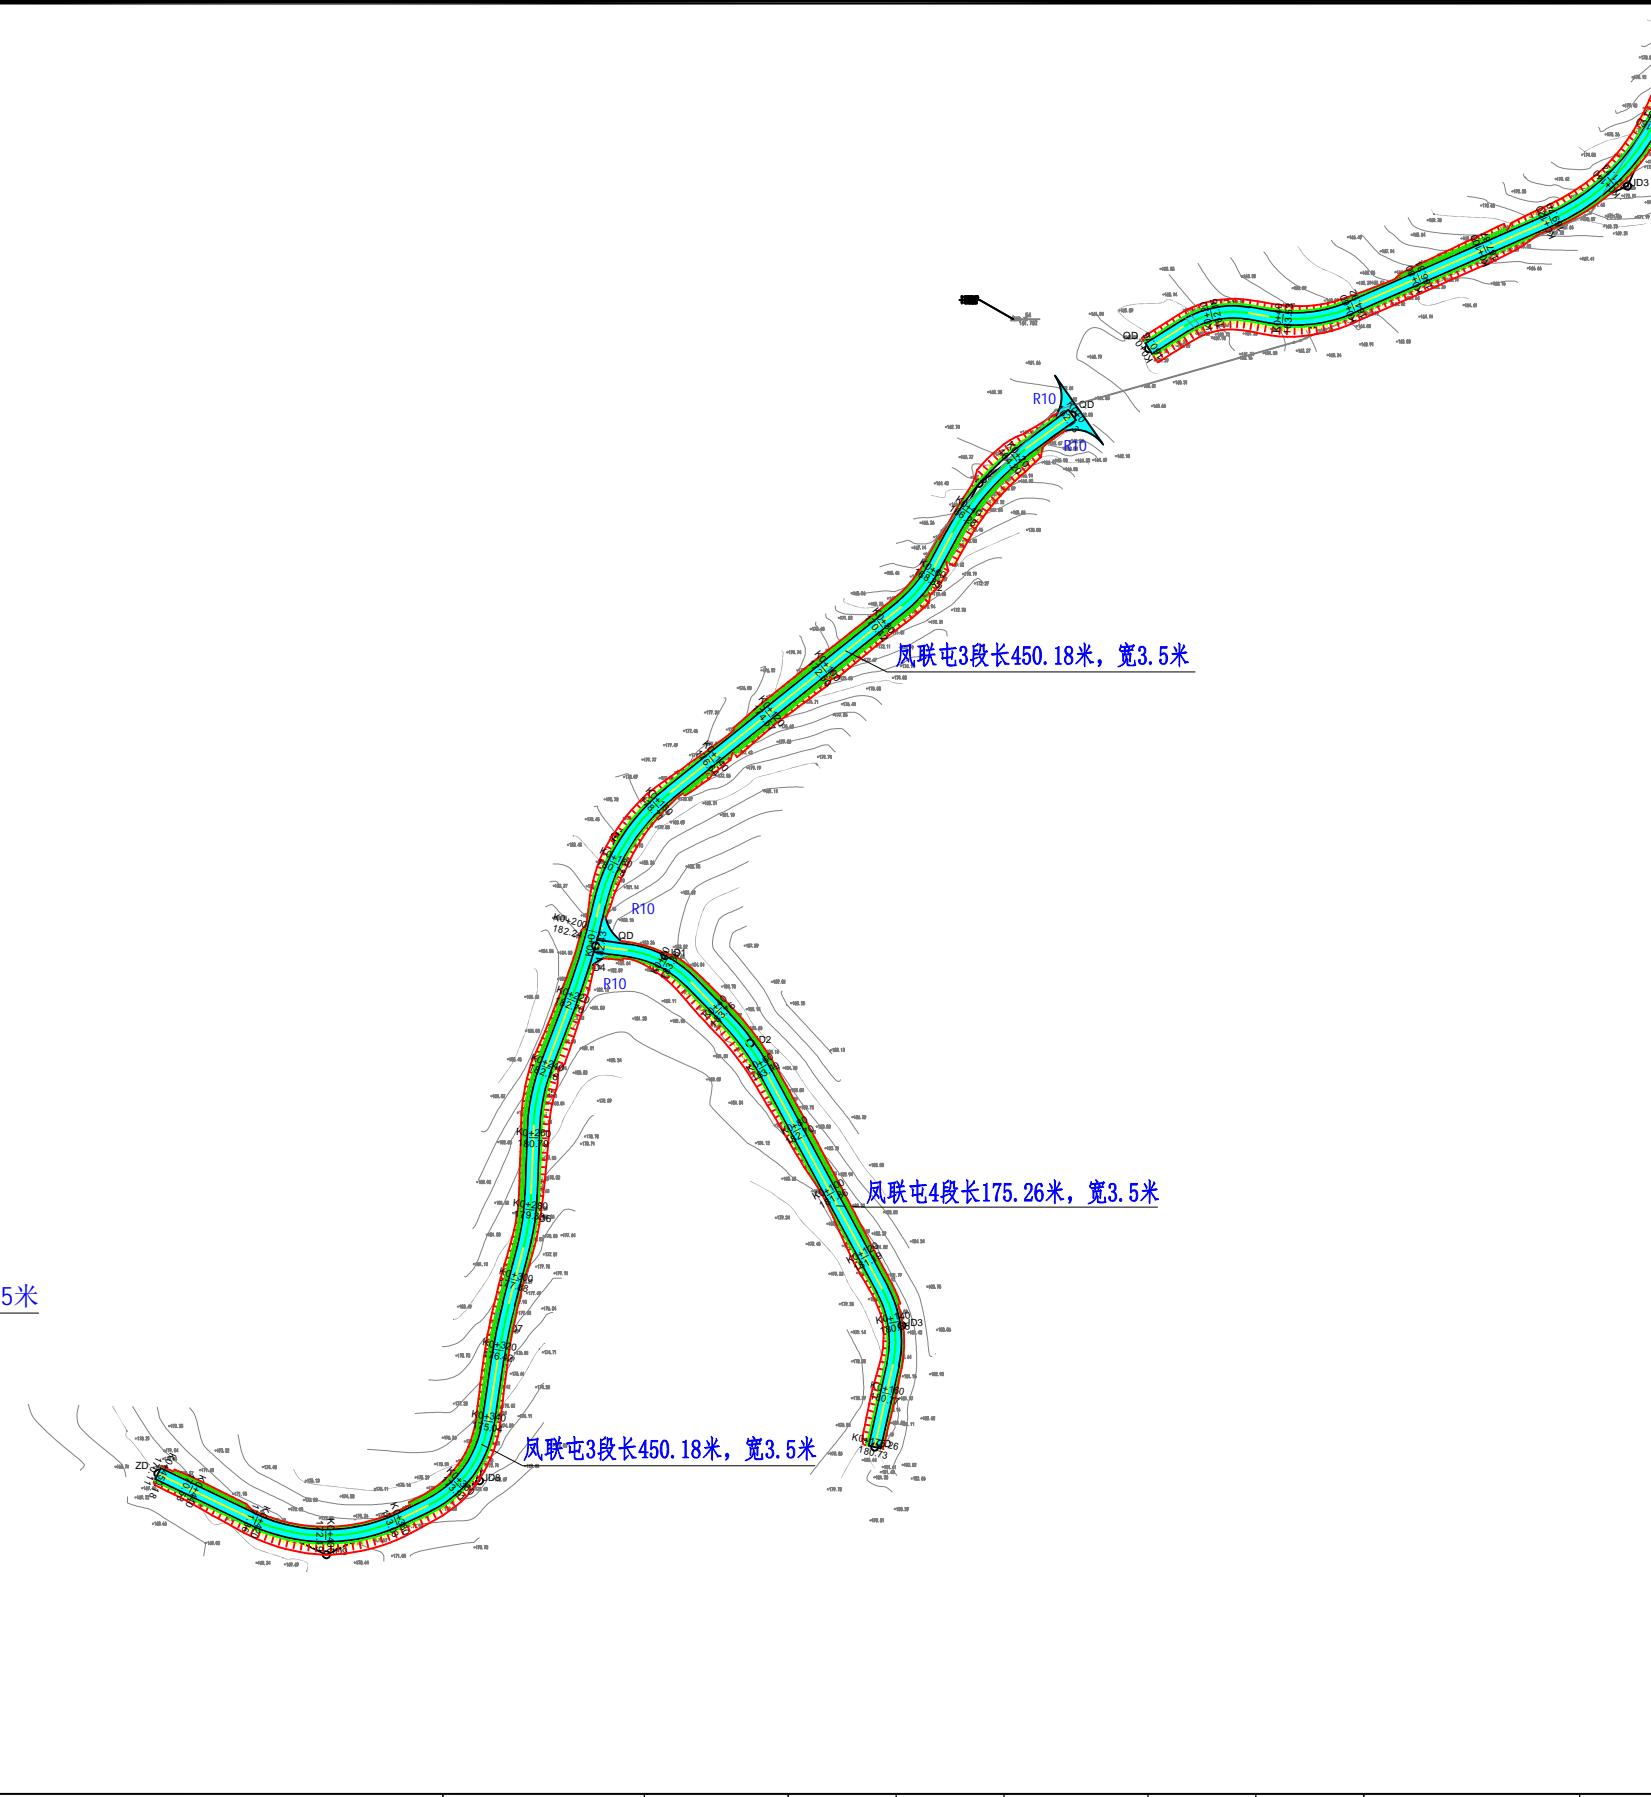


说明:

- 1、本图尺寸单位除特殊说明外，均以米计。
- 2、本图比例为1:1000。
- 3、本图采用2000国家大地坐标系，1985国家高程基准。
- 4、Rx表示对应位置的道口圆弧半径。



恒企工程技术集团有限公司


建筑工程（建筑工程）：甲级；市政工程（道路、桥梁、给水、排水）：乙级；
 城乡规划：乙级； 工程咨询：乙级； 风景园林工程：乙级； 公路工程：丙级；
 工程监理：（建筑工程）甲级、（市政工程）乙级； 工程勘察：乙级
 联系电话：0771-5605292 投诉电话：15994346269

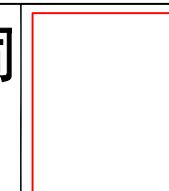

审定	杨金璋	杨金璋	审核	蒋文静	蒋文静
项目负责人	韦耐荣	韦耐荣	专业负责人	蒋文静	蒋文静
			校 对	韦耐荣	韦耐荣
设计人	覃巧芬	覃巧芬	设计阶段	施工图设计	

建设单位	上思县农业农村局	图号	FL-02
工程名称	2025年叫安镇熟康村凤联屯产业道路项目	设计号	HQA2508039
图纸名称	道路平面设计图	专业	道路工程
		日期	2025.07

会
议
室
1

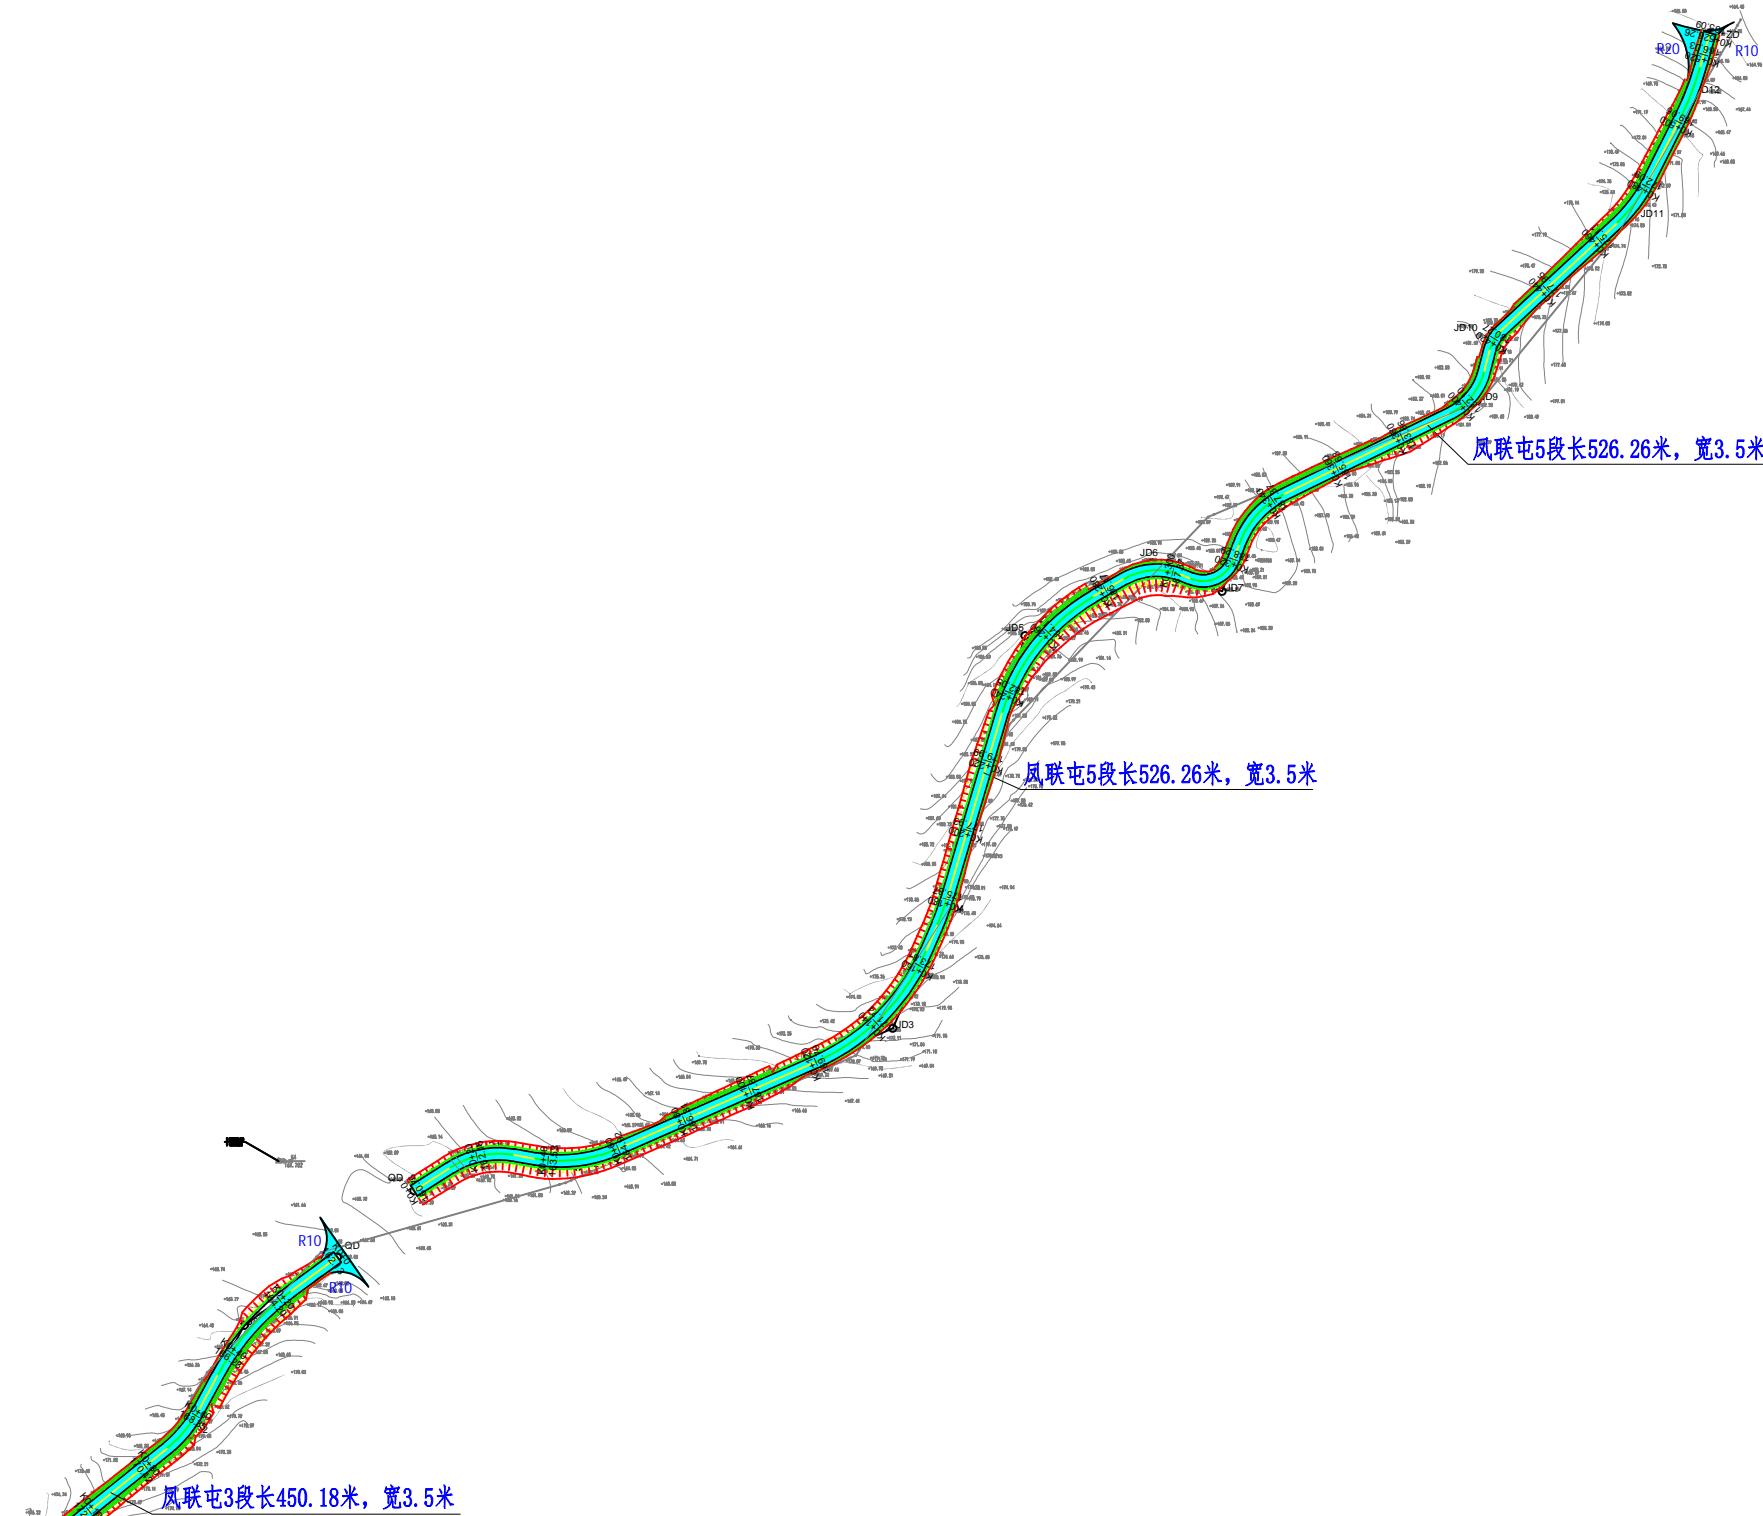


说明:

- 1、本图尺寸单位除特殊说明外，均以米计。
- 2、本图比例为1:1000。
- 3、本图采用2000国家大地坐标系，1985国家高程基准。
- 4、Rx表示对应位置的道口圆弧半径。



审定	杨金璋	杨金璋	审核	蒋文静	蒋文静	建设单位	上思县农业农村局	图号	FL-02
项目负责人	韦耐荣	韦耐荣	专业负责人	蒋文静	蒋文静	工程名称	2025年叫安镇熟康村凤联屯产业道路项目	设计号	HQA2508039
			校 对	韦耐荣	韦耐荣	图纸名称	道路平面设计图	专业	道路工程
设计人	覃巧芬	覃巧芬	设计阶段	施工图设计				日期	2025.07

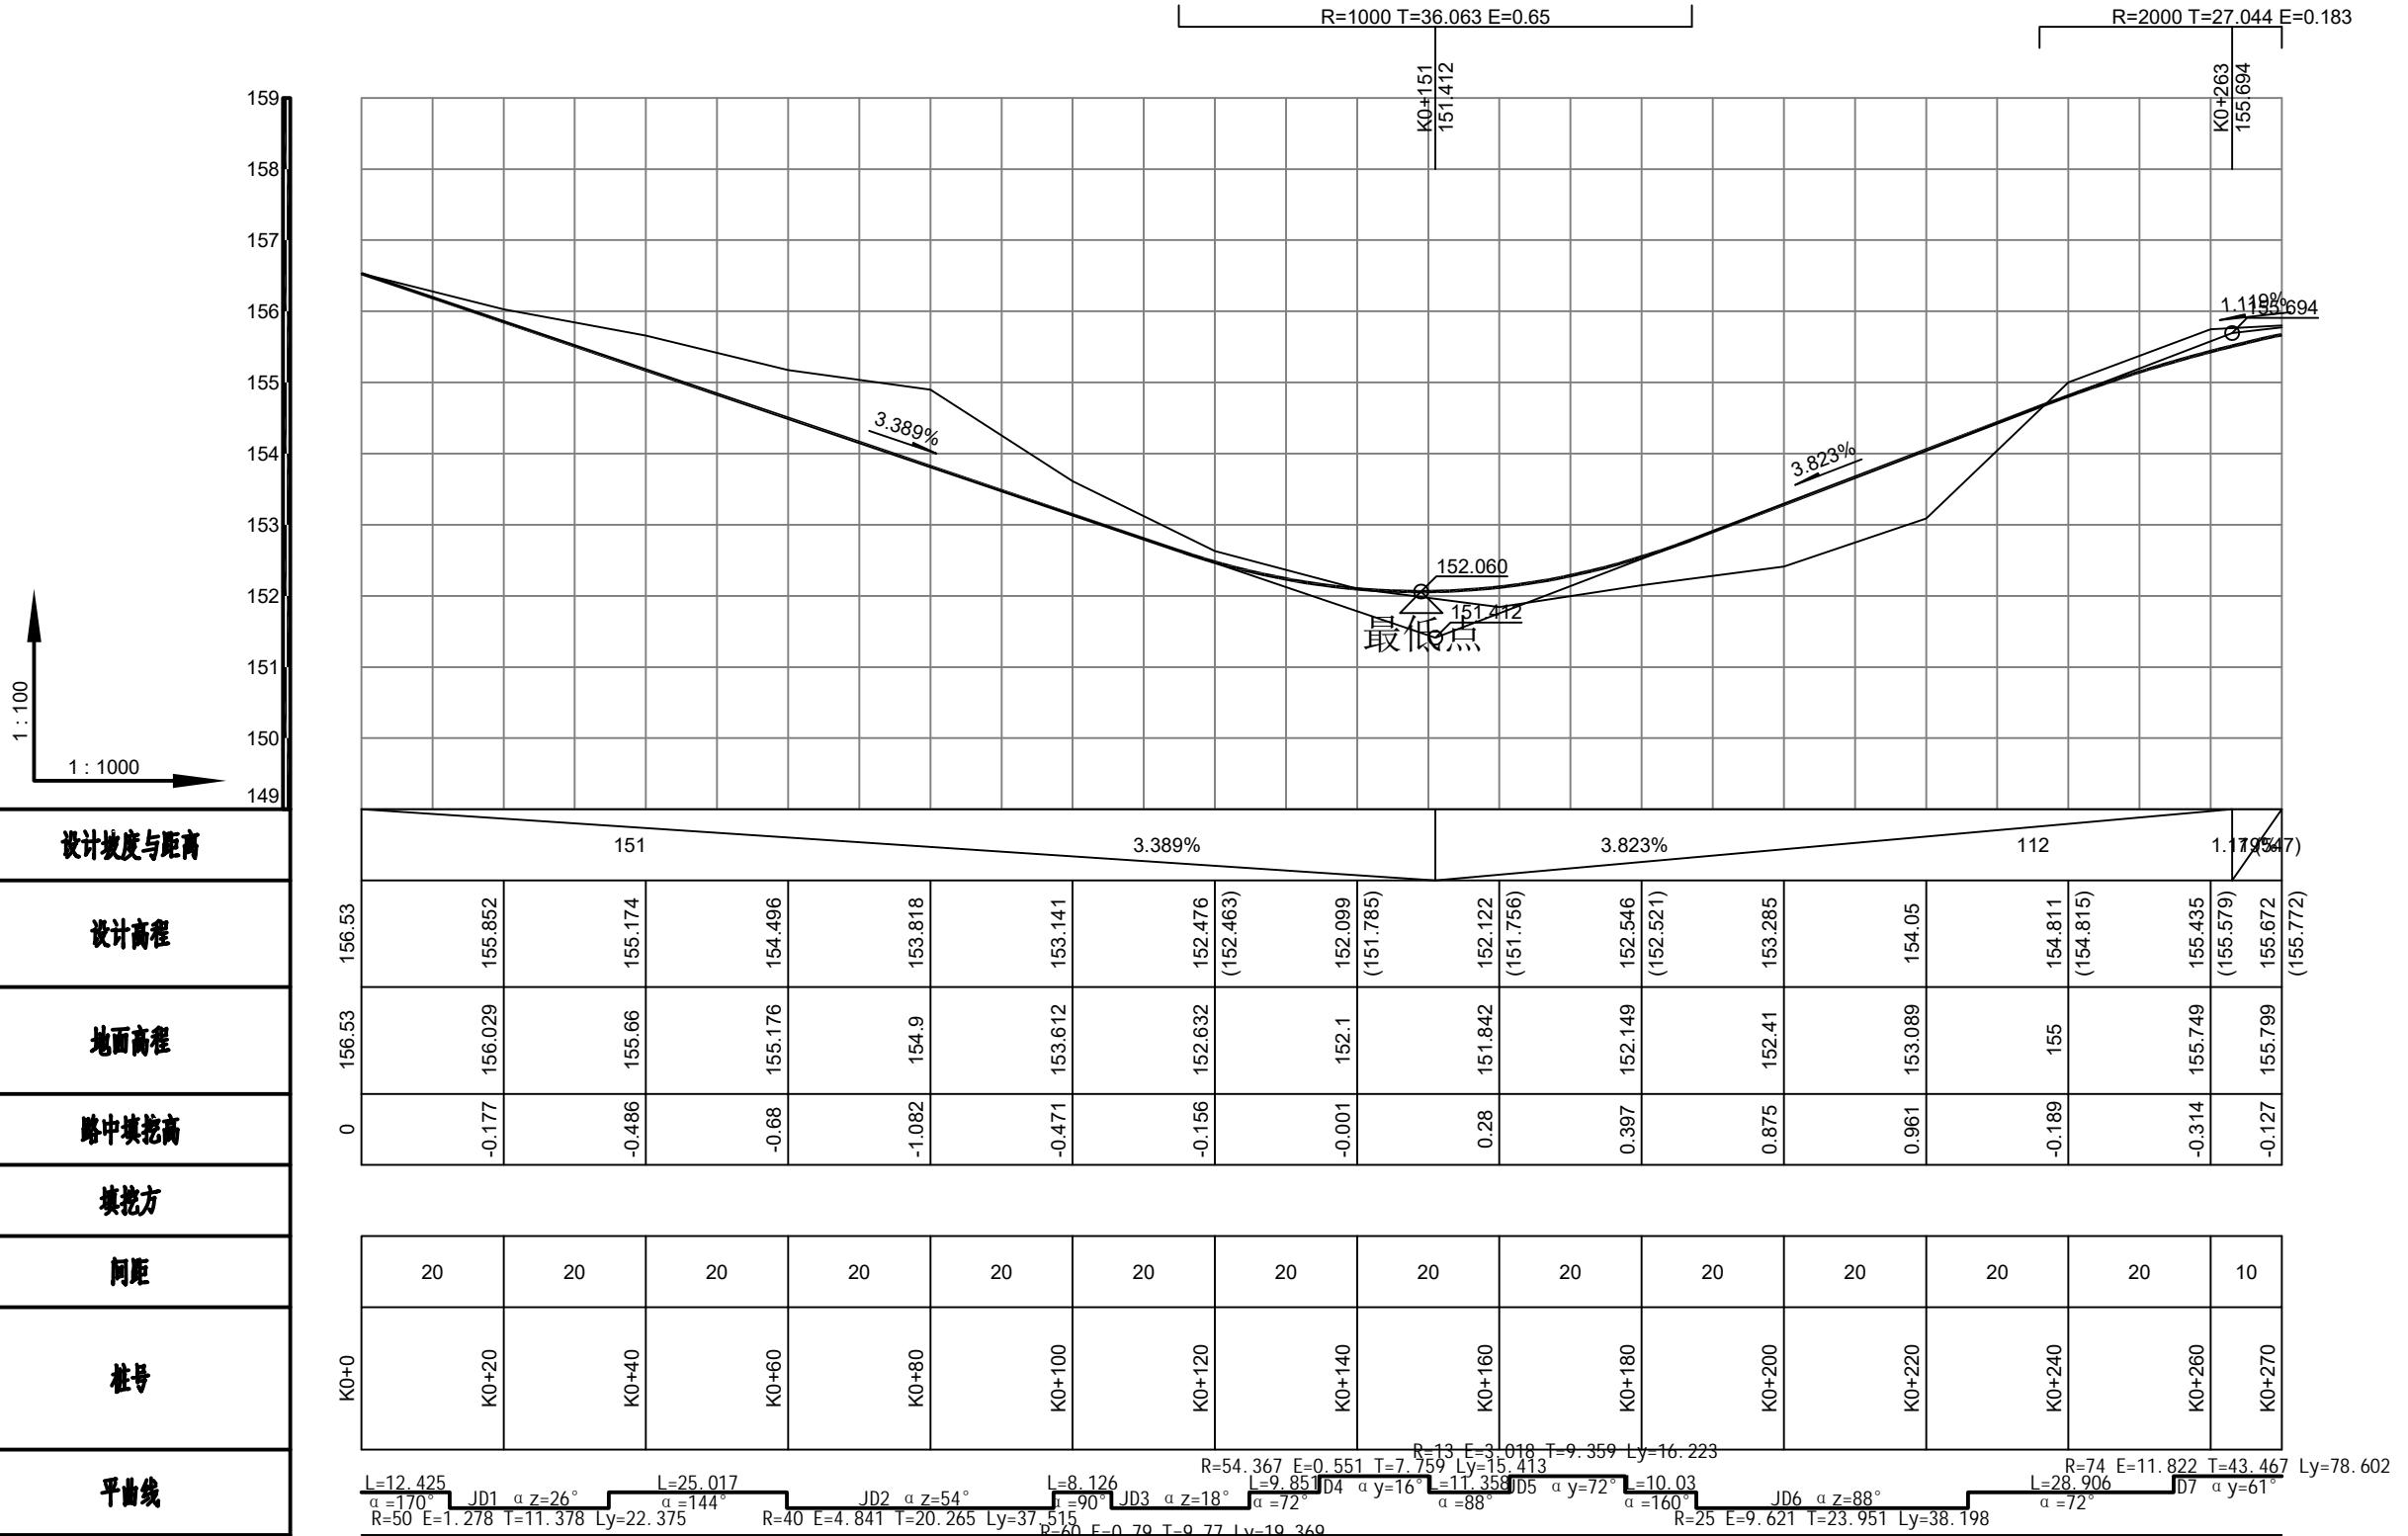

恒企工程技术集团有限公司

建筑工程(建筑工程):甲级;市政工程(道路、桥梁、给水、排水):乙级;
城乡规划:乙级;工程咨询:乙级;风景园林工程:乙级;公路工程:丙级;
工程监理:建筑工程甲级、市政工程乙级;工程勘察:乙级
联系电话:0771-5605292 投诉电话:15994346269



审定

项目负责人

设计人

杨金璋

韦耐荣

覃巧芬

杨金璋

蒋文静

覃文静

审核

专业负责人

韦耐荣

蒋文静

蒋文静

覃文静

建设单位

工程名称

图纸名称

上思县农业农村局

2025年叫安镇熟康村凤联屯产业道路项目

道路纵断面设计图

图号 FL-03


设计号 HQA2508039

专业 道路工程



日期 2025.07


会签栏


设计坡度与距离
设计高程
地面高程
路中填挖高
填挖方
间距
桩号
平曲线

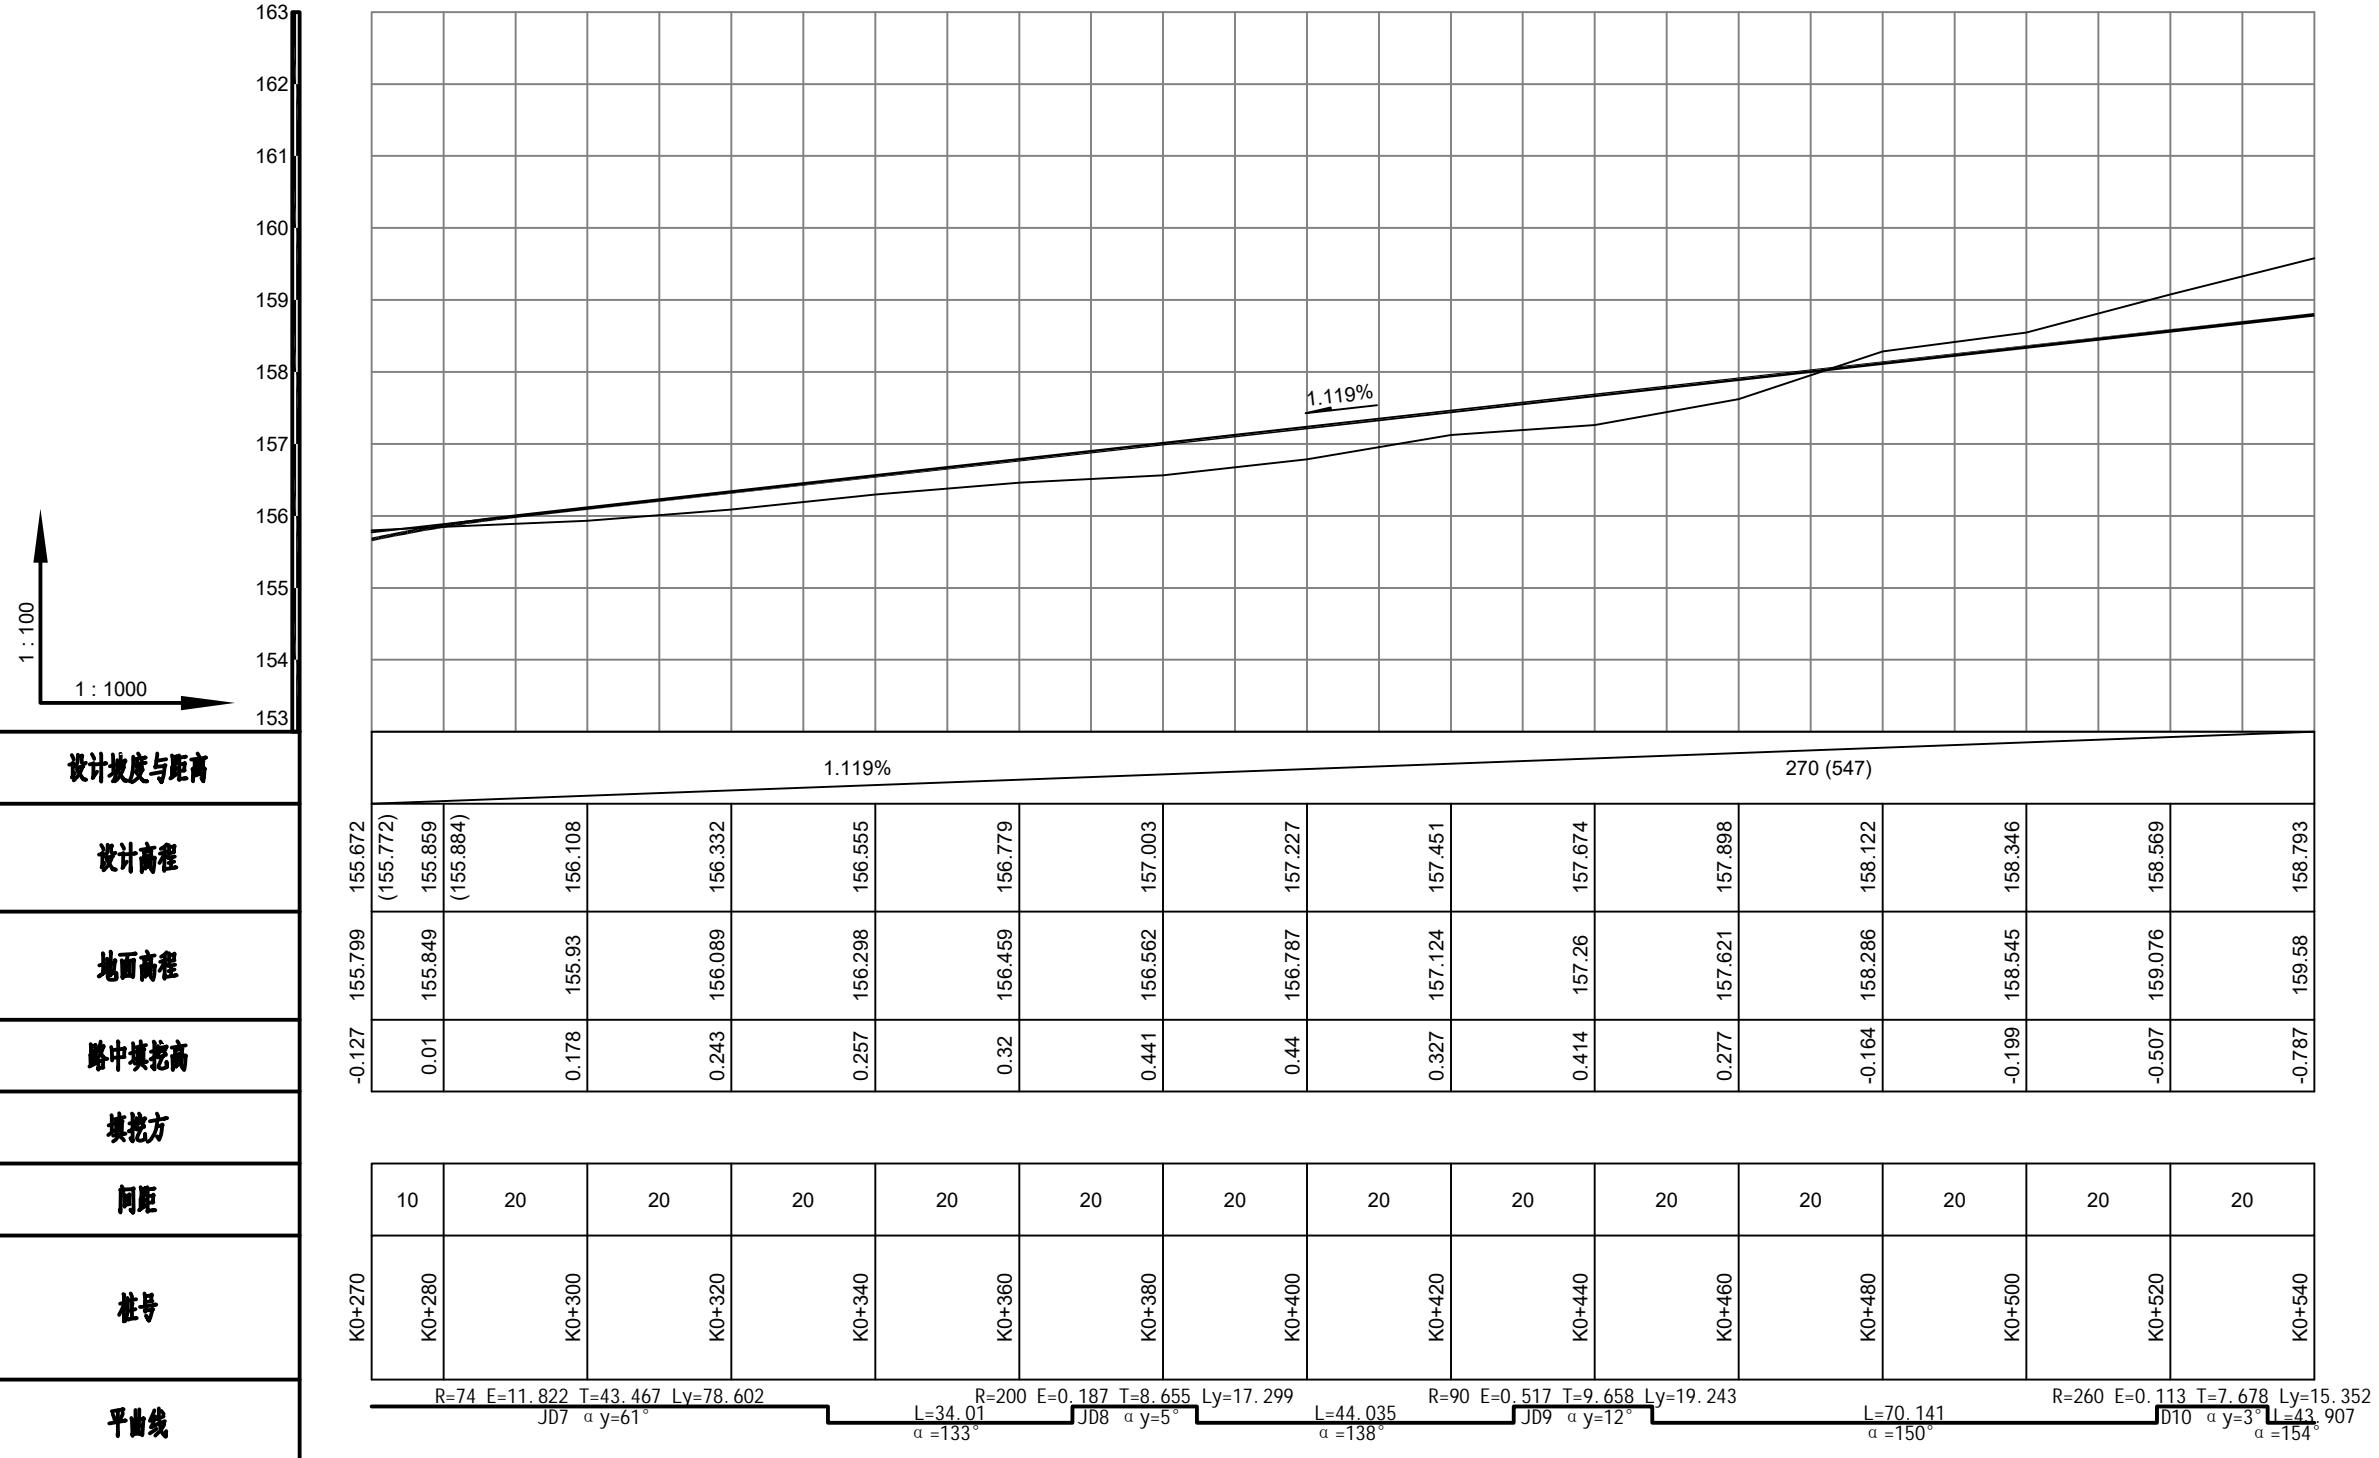

 恒企工程技术集团有限公司
建筑工程(建筑工程):甲级;市政工程(道路、桥梁、给水、排水):乙级;
城乡规划:乙级;工程咨询:乙级;风景园林工程:乙级;公路工程:丙级;
工程监理:建筑工程甲级、市政工程乙级;工程勘察:乙级
联系电话:0771-5605292 投诉电话:15994346269

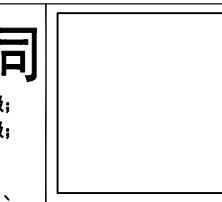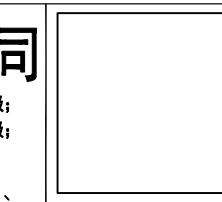	审定	杨金璋	杨金璋	审核	蒋文静	蒋文静	建设单位	上思县农业农村局			图号	FL-03
	项目负责人	韦耐荣	韦耐荣	专业负责人	蒋文静	蒋文静	工程名称	2025年叫安镇熟康村凤联屯产业道路项目			设计号	HQA2508039
				校对	韦耐荣	韦耐荣	图纸名称	道路纵断面设计图			专业	道路工程
	设计人	覃巧芬	覃巧芬	设计阶段	施工图设计	施工图设计	日期	2025.07				

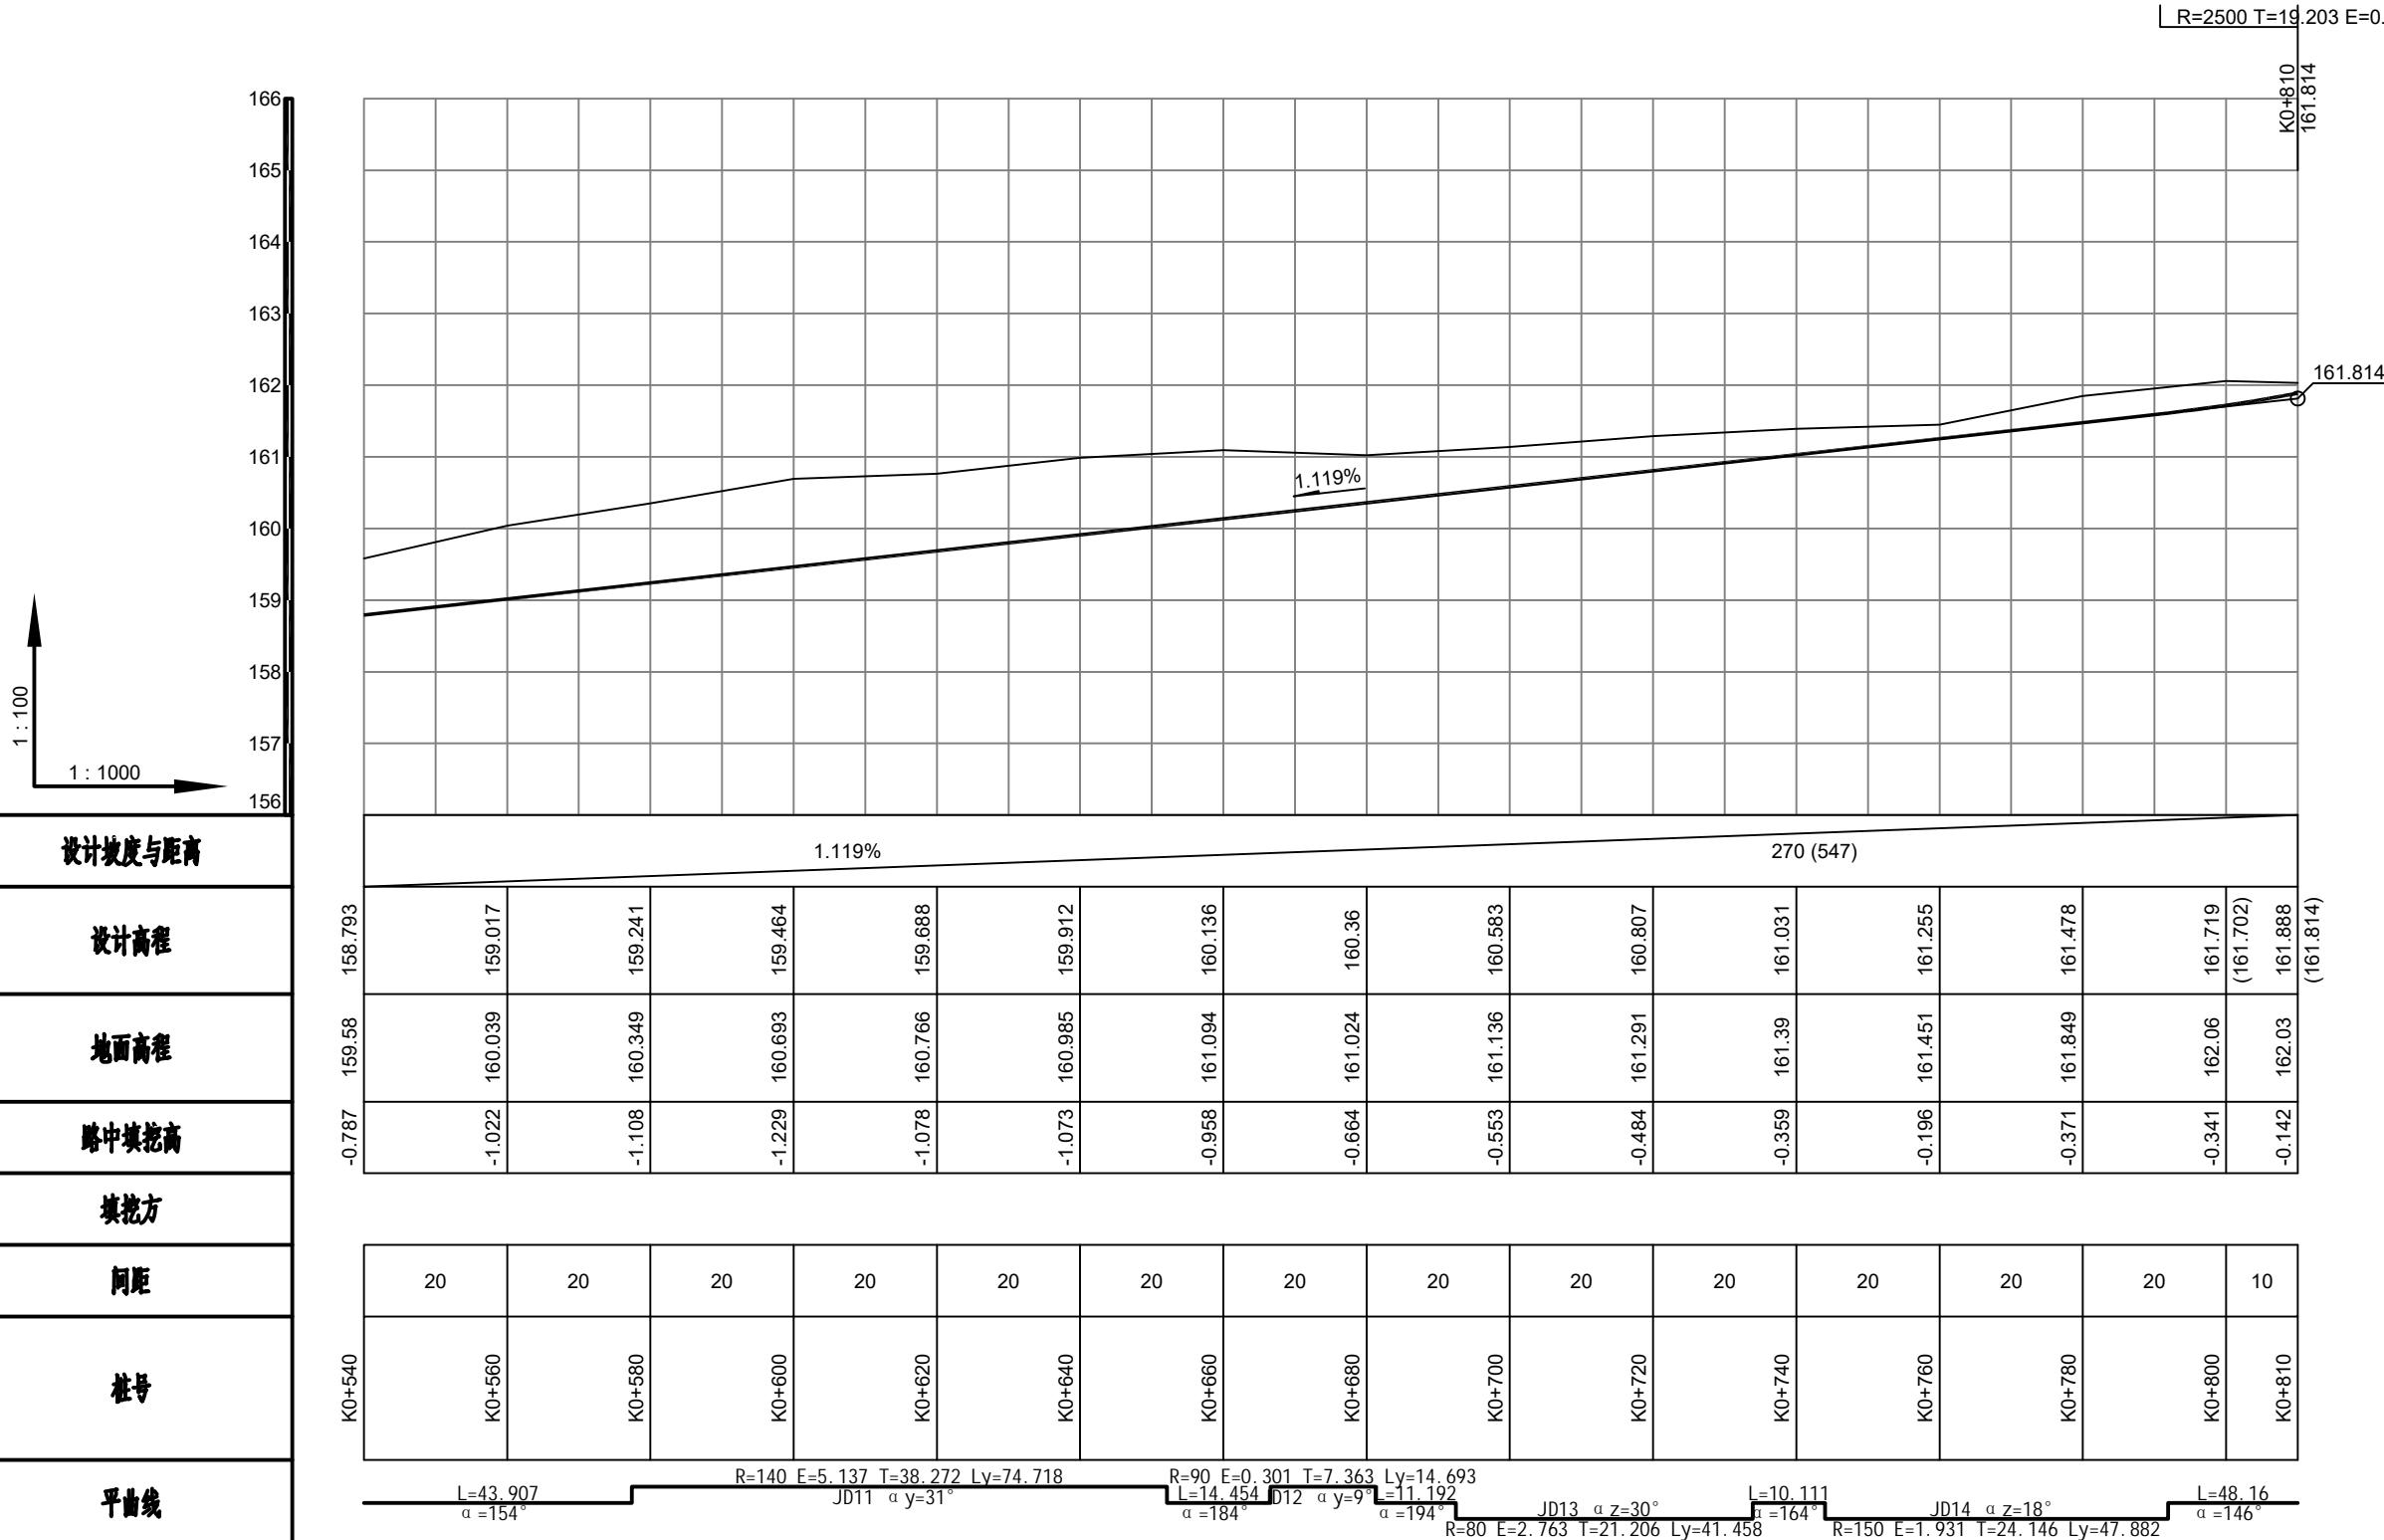

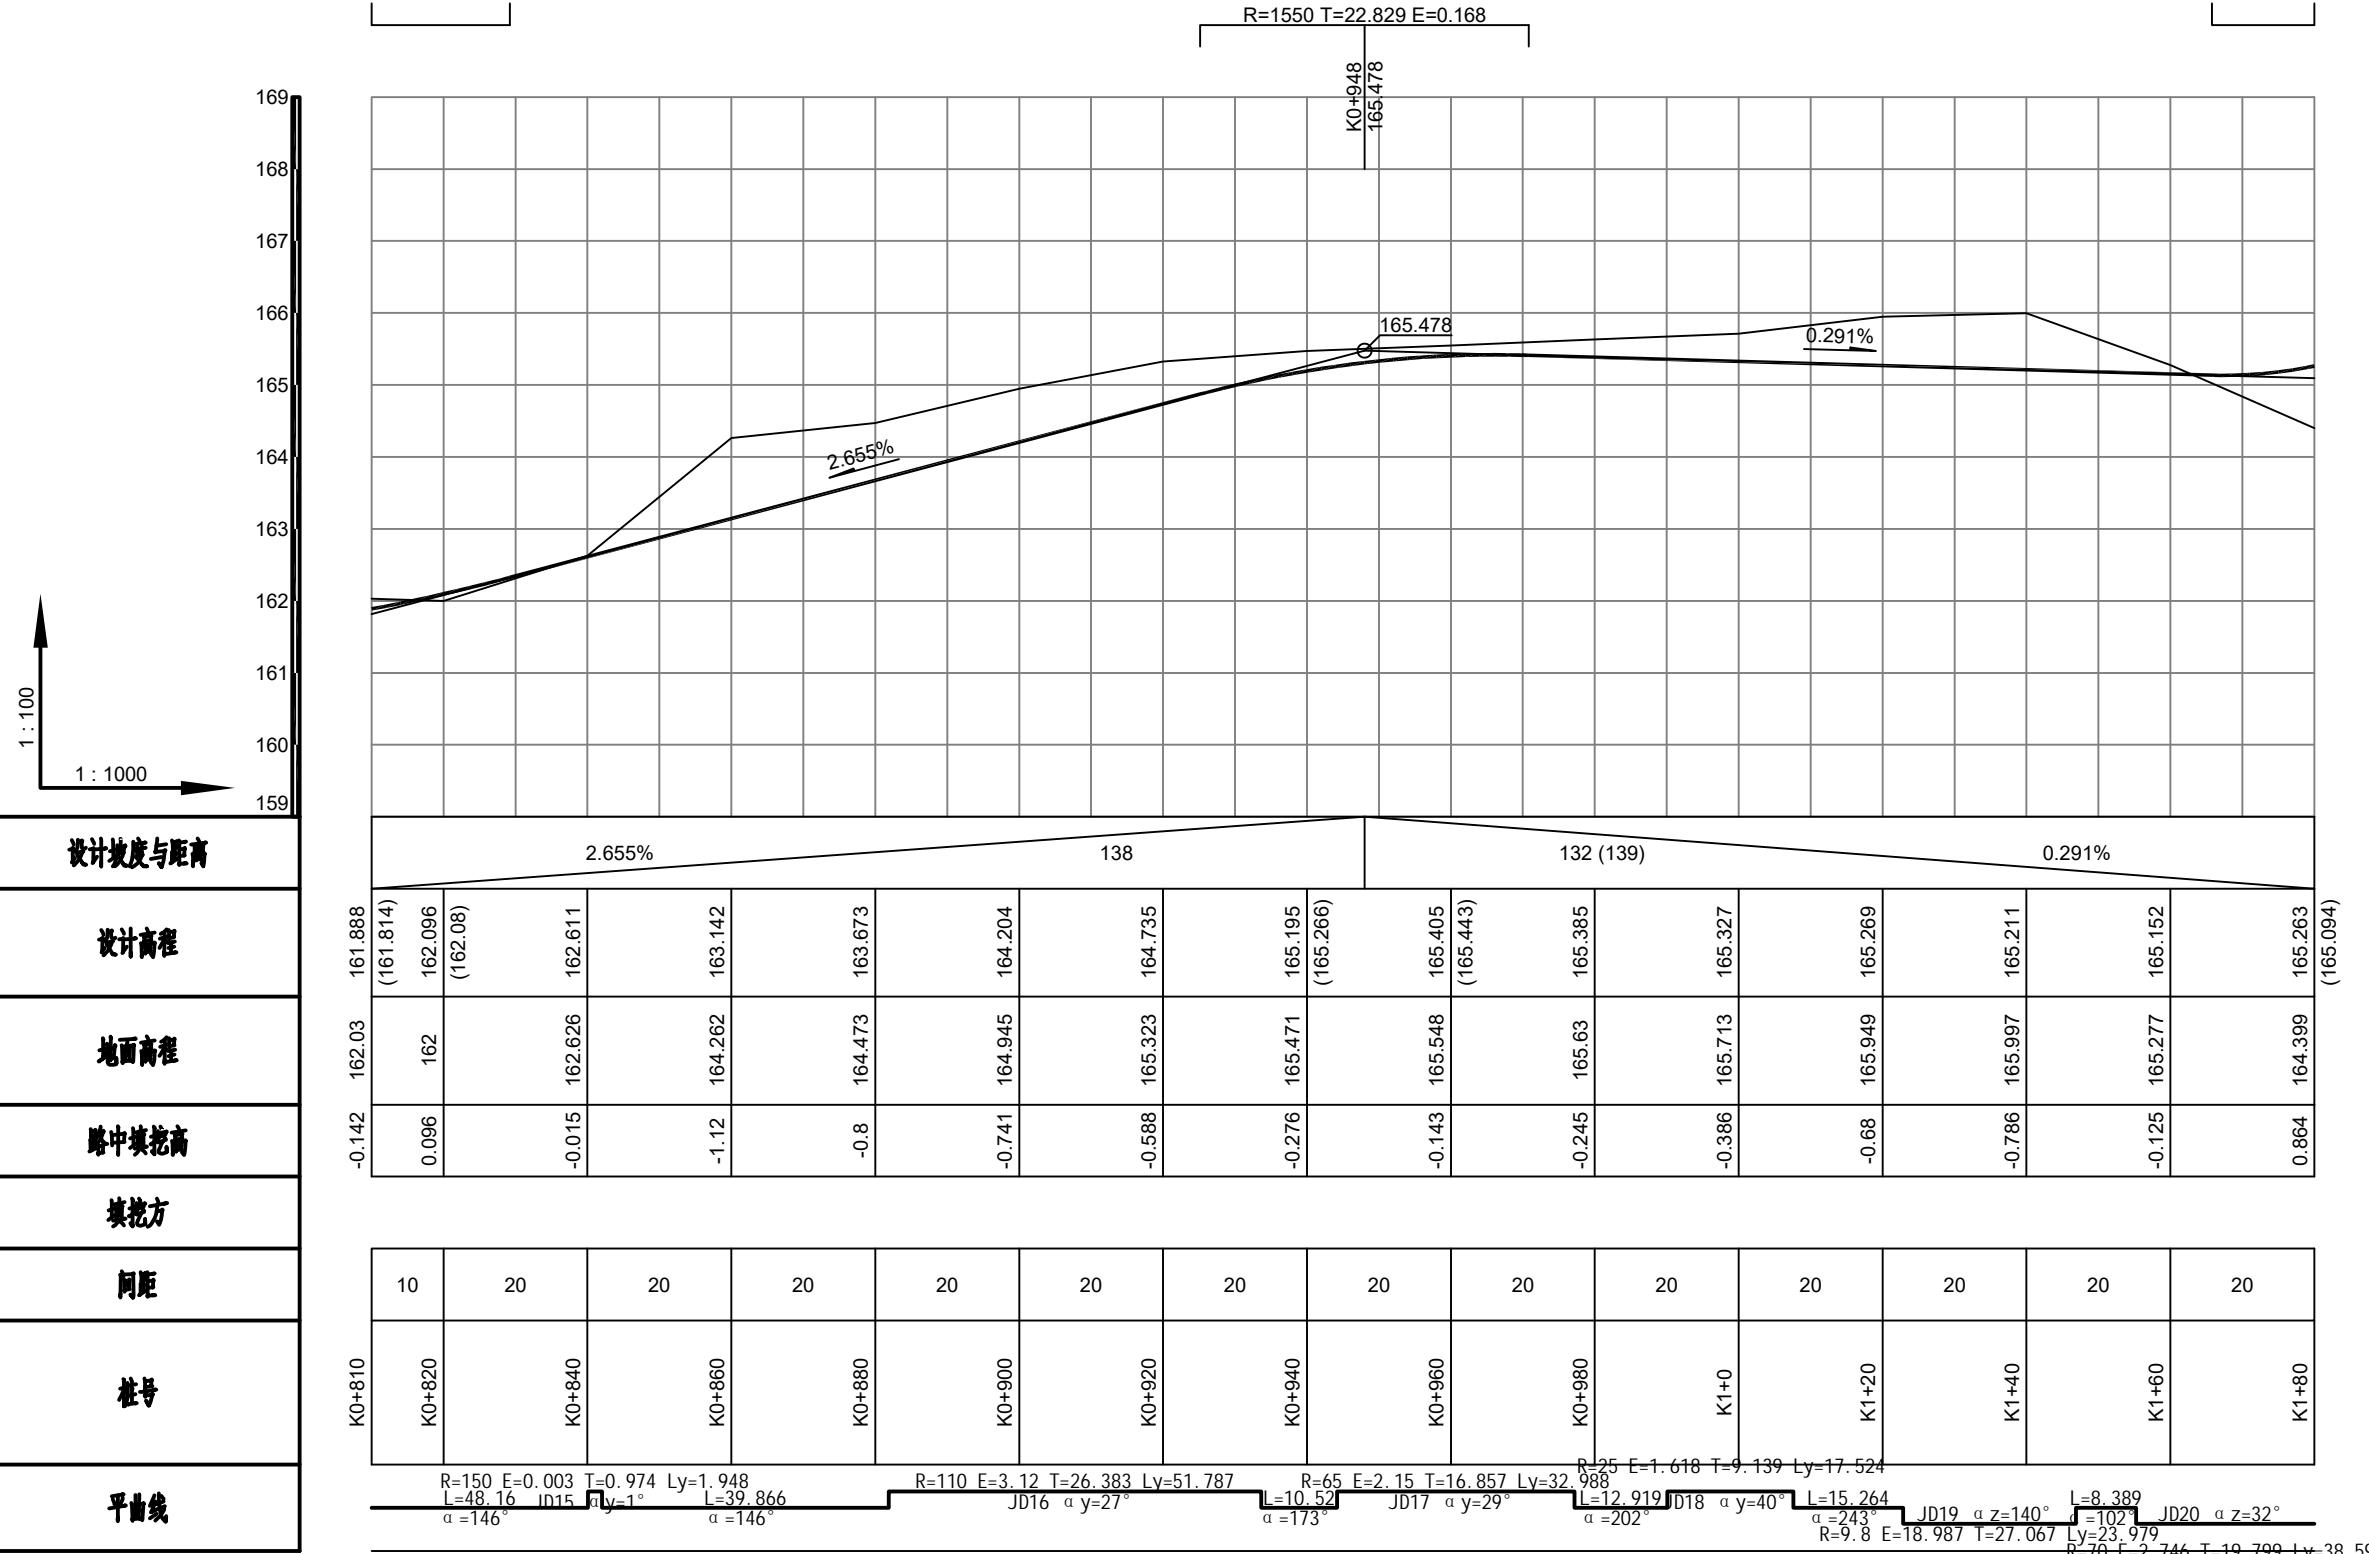


 恒企工程技术集团有限公司
建筑工程(建筑工程):甲级;市政工程(道路、桥梁、给水、排水):乙级;
城乡规划:乙级;工程咨询:乙级;风景园林工程:乙级;公路工程:丙级;
工程监理:建筑工程甲级、市政工程乙级;工程勘察:乙级
联系电话:0771-5605292 投诉电话:15994346269



审定 杨金璋  审核 蒋文静 
 项目负责人 韦耐荣  专业负责人 蒋文静 
 校对 韦耐荣  设计阶段 施工图设计
 设计人 覃巧芬 

建设单位 上思县农业农村局
 工程名称 2025年叫安镇熟康村凤联屯产业道路项目
 图纸名称 道路纵断面设计图

图号 FL-03
 设计号 HQA2508039
 专业 道路工程
 日期 2025.07

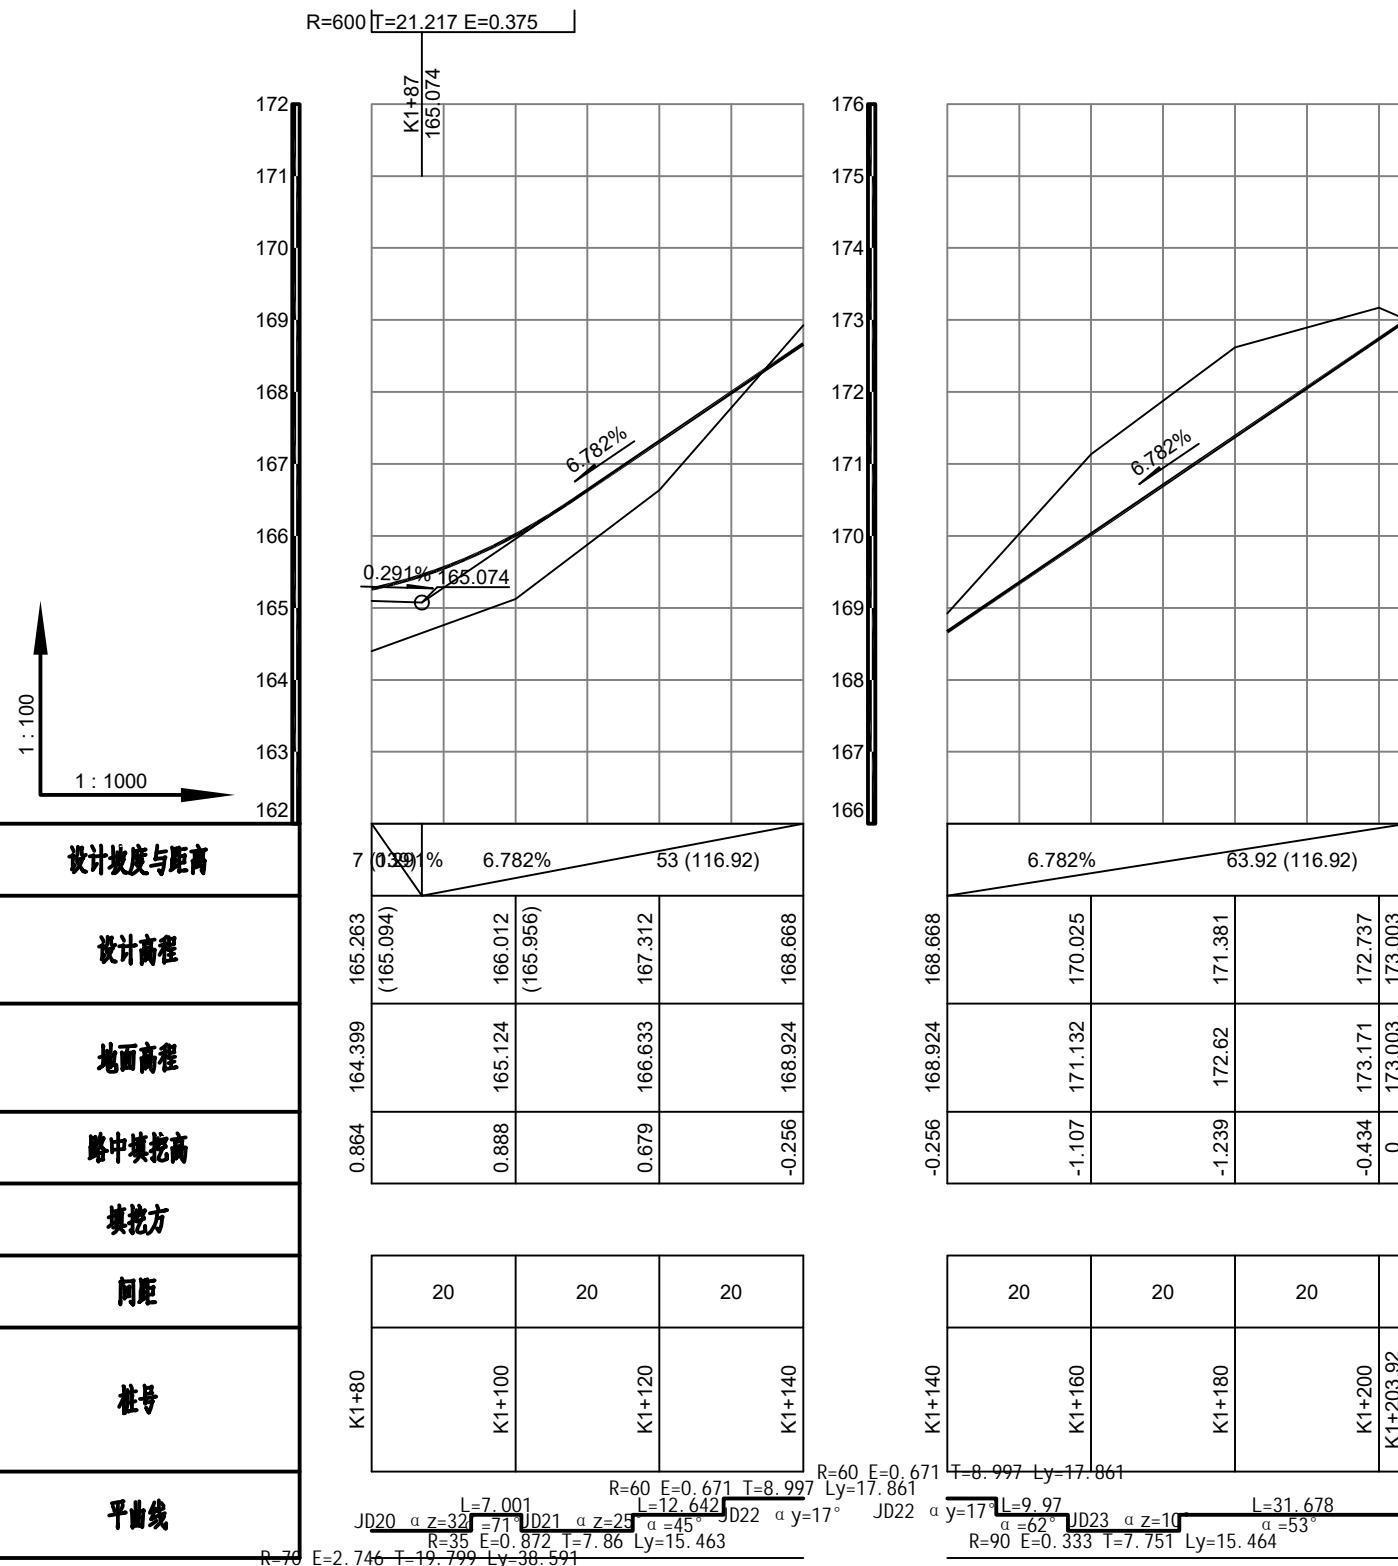

恒企工程技术集团有限公司

建筑工程(建筑工程):甲级;市政工程(道路、桥梁、给水、排水):乙级;
城乡规划:乙级;工程咨询:乙级;风景园林工程:乙级;公路工程:丙级;
工程监理:建筑工程甲级、(市政工程)乙级;工程勘察:乙级
联系电话:0771-5605292 投诉电话:15994346269



项目负责人


审定 杨金璋 审核 蒋文静
韦耐荣 专业负责人 蒋文静
校对 韦耐荣 项目负责人 蒋文静
设计人 袁巧芬 设计阶段 施工图设计

建设单位 上思县农业农村局

工程名称 2025年叫安镇熟康村凤联屯产业道路项目


图纸名称 道路纵断面设计图

图号	FL-03
设计号	HQA2508039
专业	道路工程
日期	2025.07

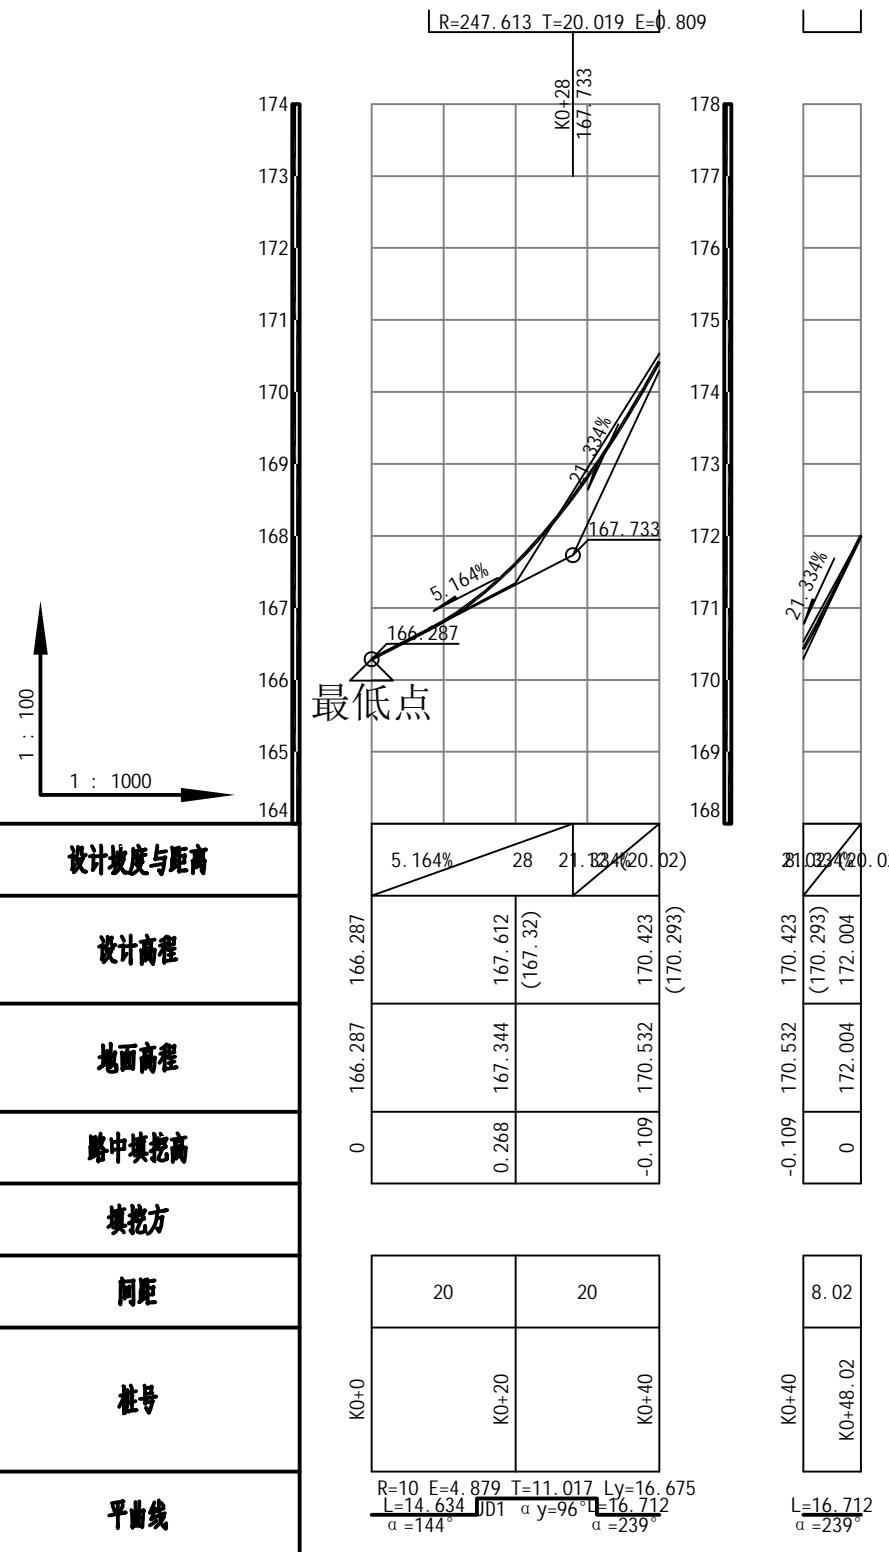

恒企工程技术集团有限公司

建筑工程(建筑工程):甲级;市政工程(道路、桥梁、给水、排水):乙级;
城乡规划:乙级;工程咨询:乙级;风景园林工程:乙级;公路工程:丙级;
工程监理:建筑工程甲级、市政工程乙级;工程勘察:乙级
联系电话:0771-5605292 投诉电话:15994346269

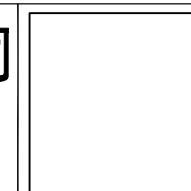

审定
项目负责人
设计人

杨金璋
韦耐荣
覃巧芬

杨金璋
专业负责人
覃巧芬

审核
校对
设计阶段


蒋文静
韦耐荣
施工图设计

蒋文静
蒋文静
施工图设计

建设单位
工程名称
图纸名称

上思县农业农村局
2025年叫安镇熟康村凤联屯产业道路项目
道路纵断面设计图

图号	FL-03
设计号	HQA2508039
专业	道路工程
日期	2025.07

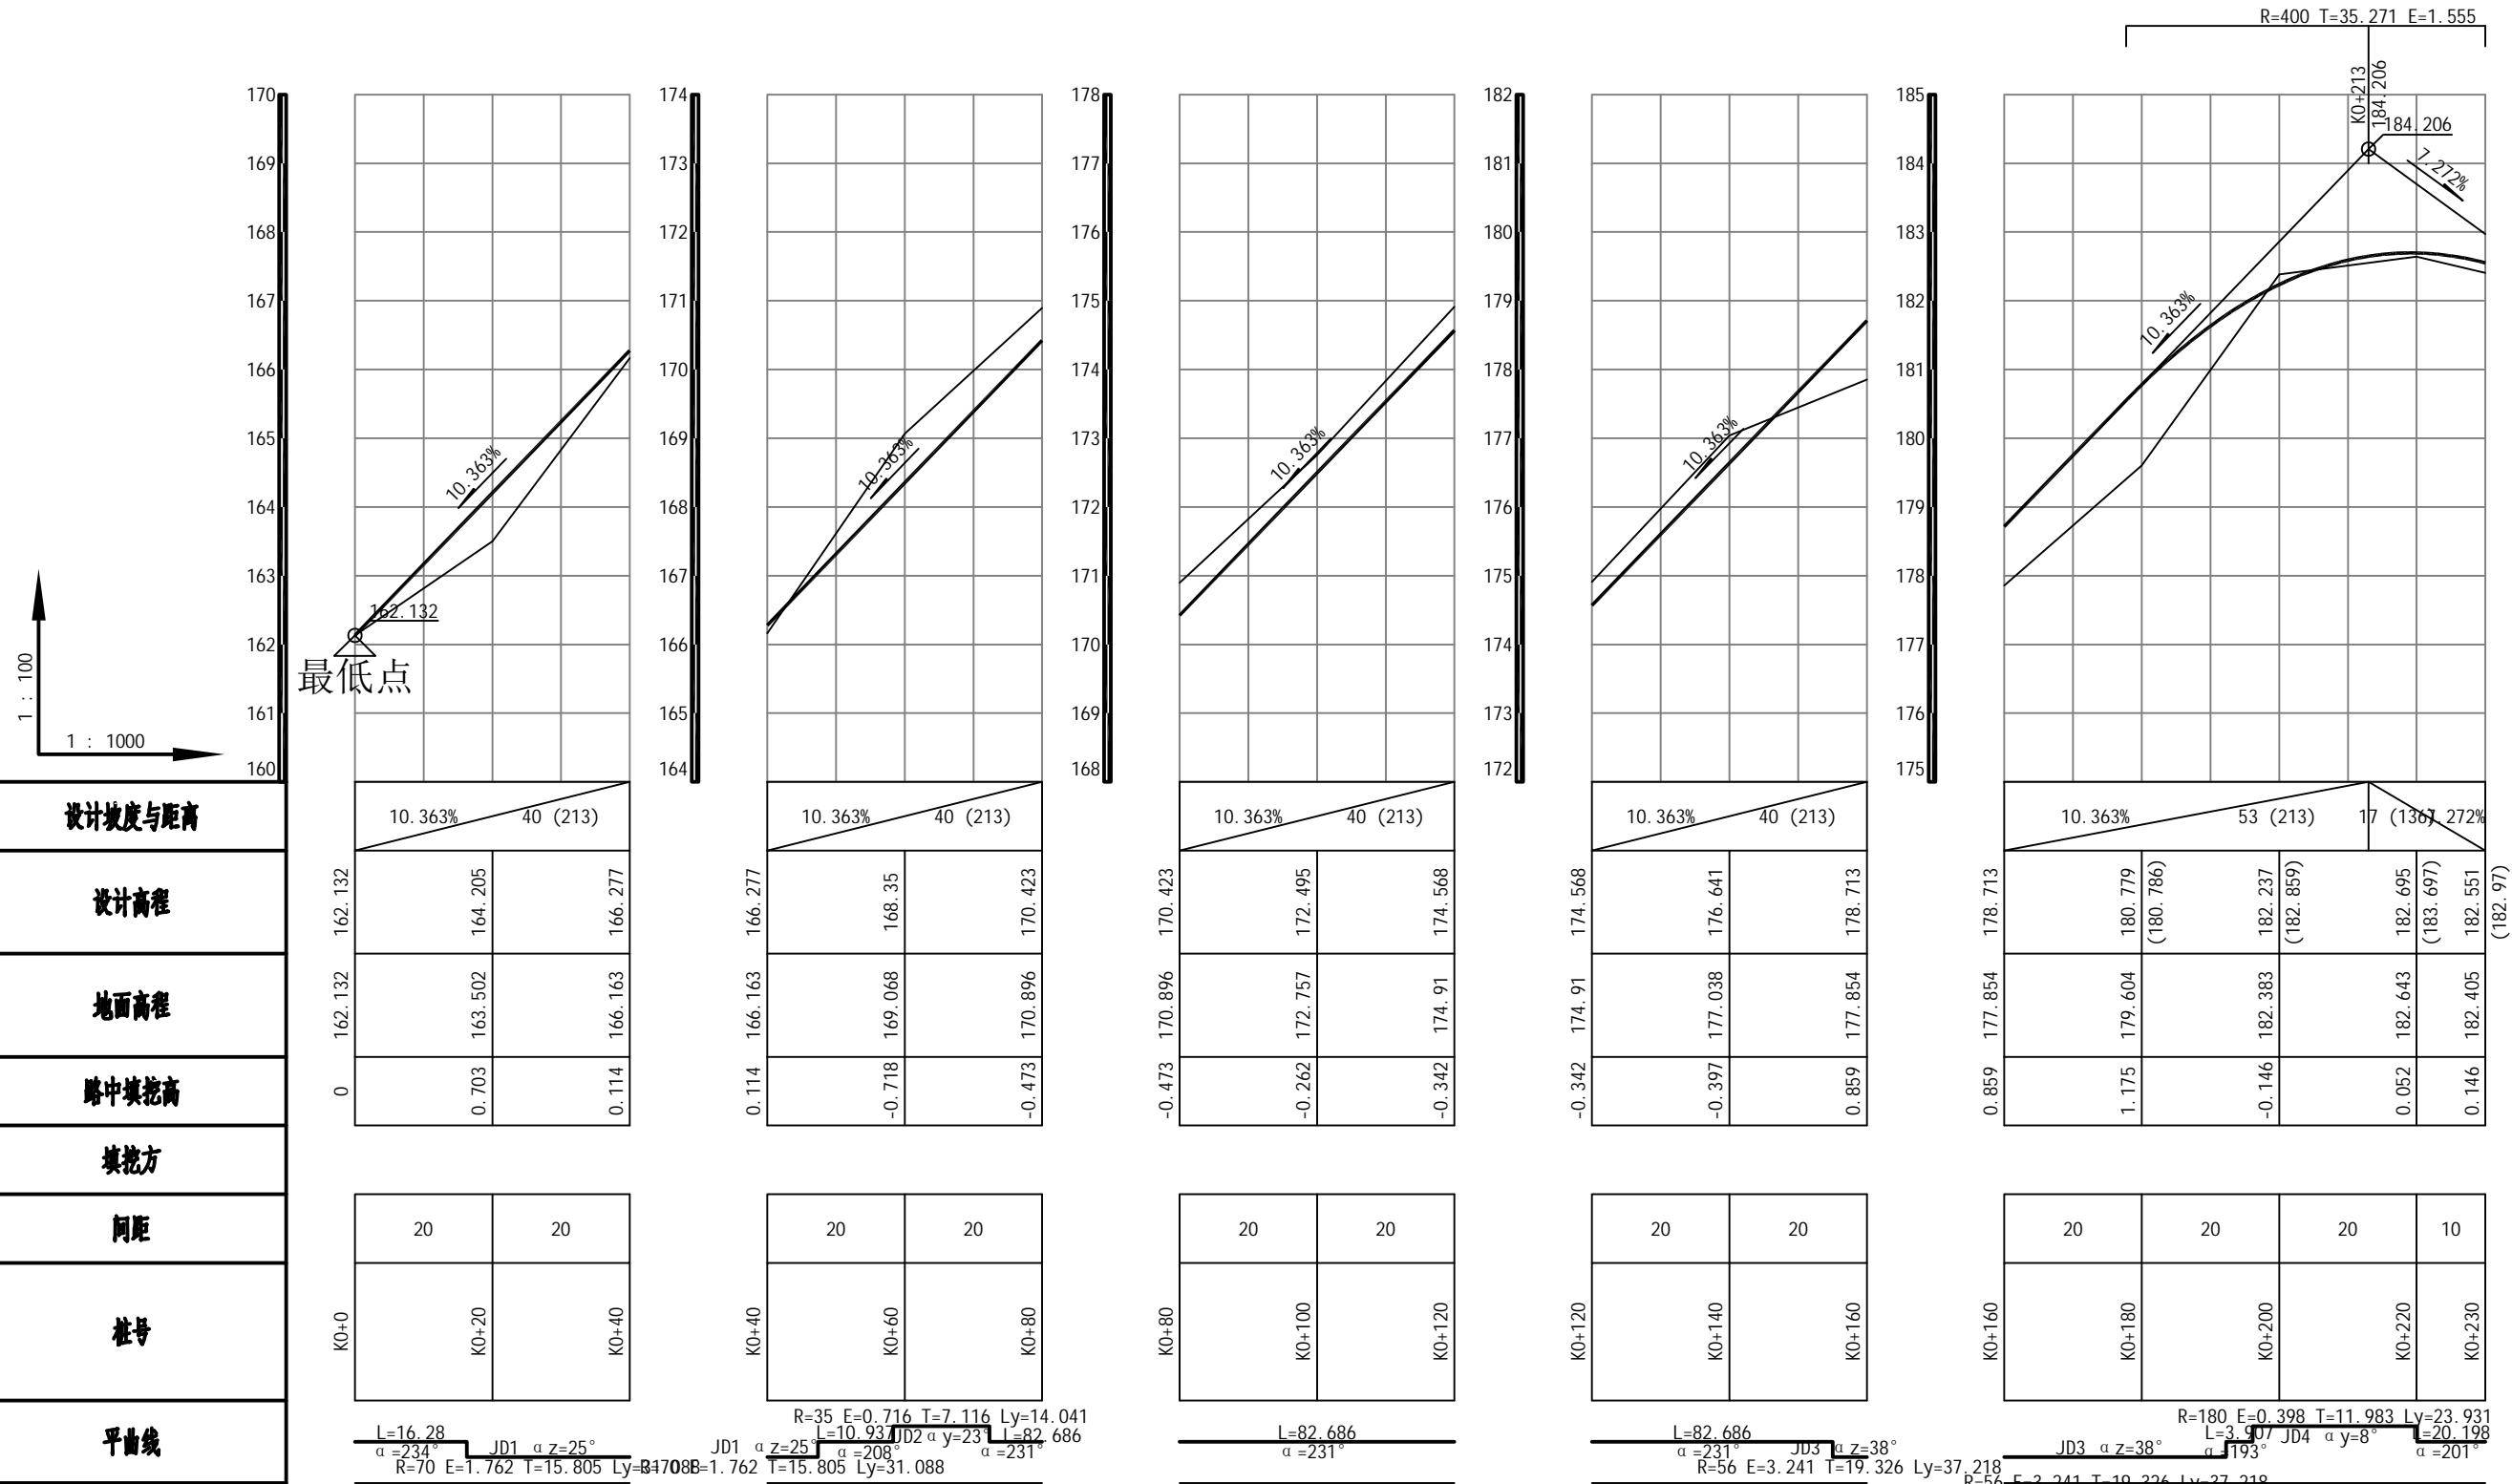


恒企工程技术集团有限公司

建筑工程(建筑工程):甲级;市政工程(道路、桥梁、给水、排水):乙级;
城乡规划:乙级;工程咨询:乙级;风景园林工程:乙级;公路工程:丙级;
工程监理:建筑工程甲级、市政工程乙级;工程勘察:乙级
联系电话:0771-5605292 投诉电话:15994346269

审定	杨金璋	杨金璋	审核	蒋文静	蒋文静
项目负责人	韦耐荣	韦耐荣	专业负责人	蒋文静	蒋文静
			校对	韦耐荣	韦耐荣
设计人	覃巧芬	覃巧芬	设计阶段	施工图设计	

建设单位 上思县农业农村局 图号 FL-03
工程名称 2025年叫安镇熟康村凤联屯产业道路项目 设计号 HQA2508039
图纸名称 道路纵断面设计图 专业 道路工程
日期 2025.07

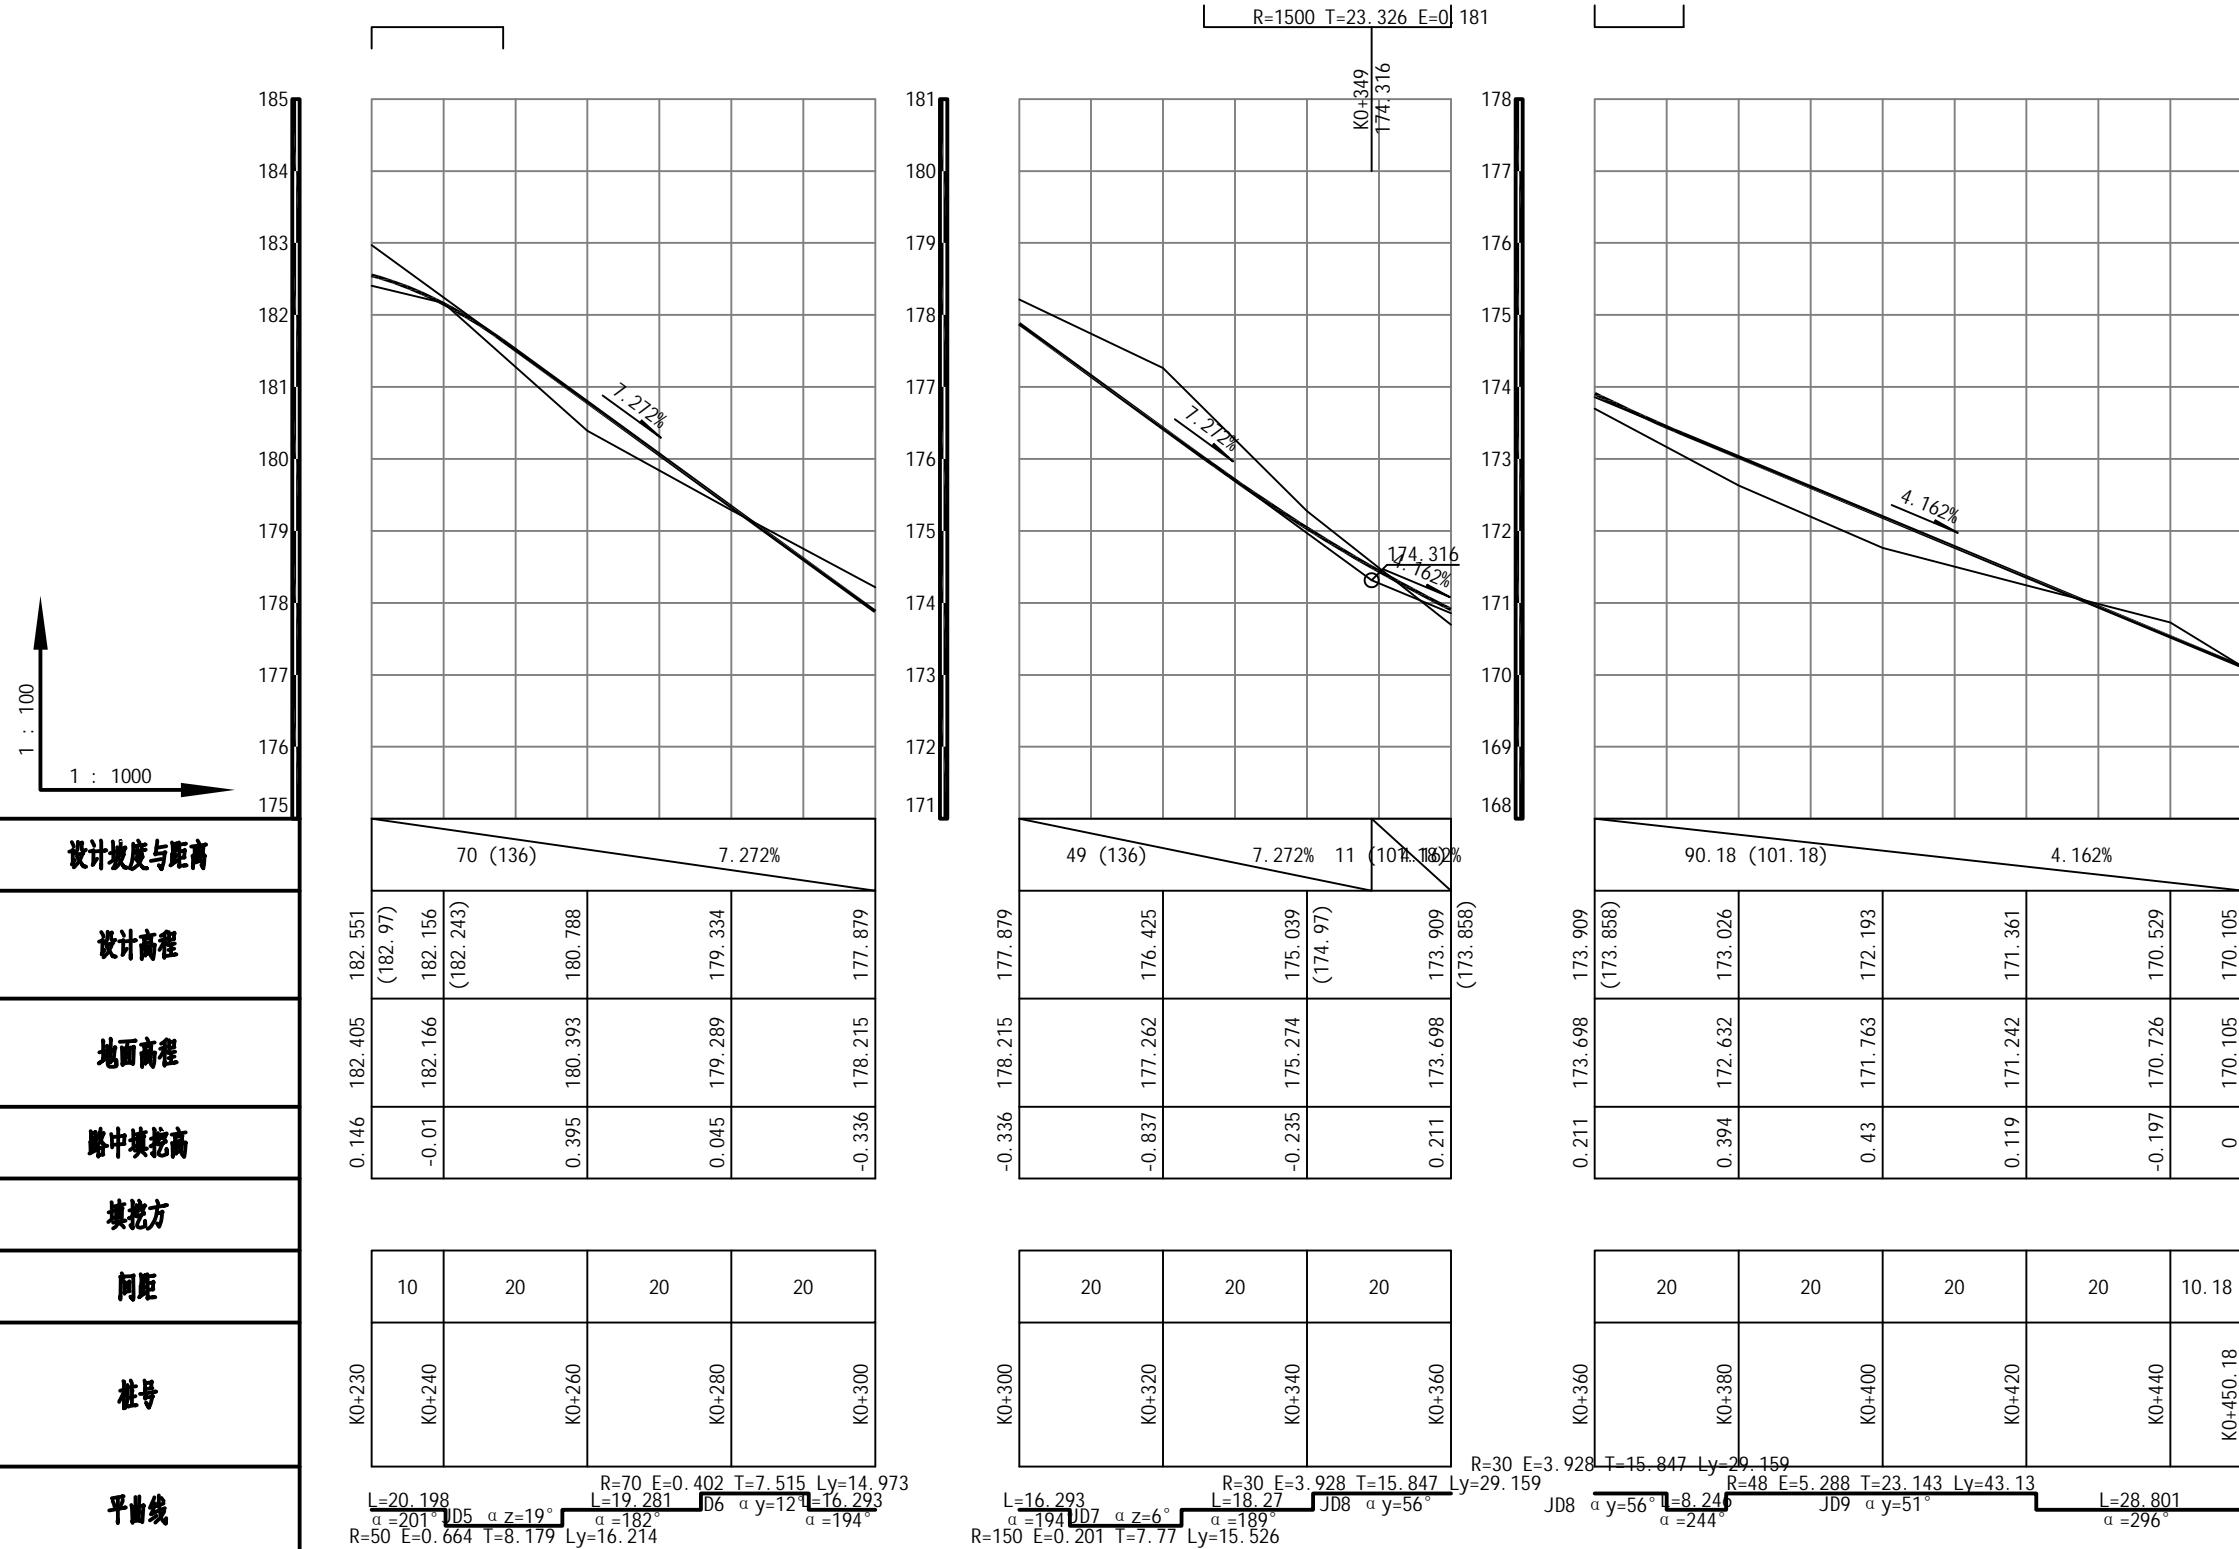

恒企工程技术集团有限公司

建筑工程(建筑工程):甲级;市政工程(道路、桥梁、给水、排水):乙级;
城乡规划:乙级;工程咨询:乙级;风景园林工程:乙级;公路工程:丙级;
工程监理:建筑工程甲级、市政工程乙级;工程勘察:乙级
联系电话:0771-5605292 投诉电话:15994346269



项目负责人

杨金璋 韦耐荣 袁巧芬

杨金璋 专业负责人 蒋文静

韦耐荣 校对 韦耐荣

蒋文静 蒋文静

蒋文静 施工图设计

建设单位


上思县农业农村局
2025年叫安镇熟康村凤联屯产业道路项目

图号 FL-03
设计号 HQA2508039
专业 道路工程
日期 2025.07

图纸名称


道路纵断面设计图

会签栏

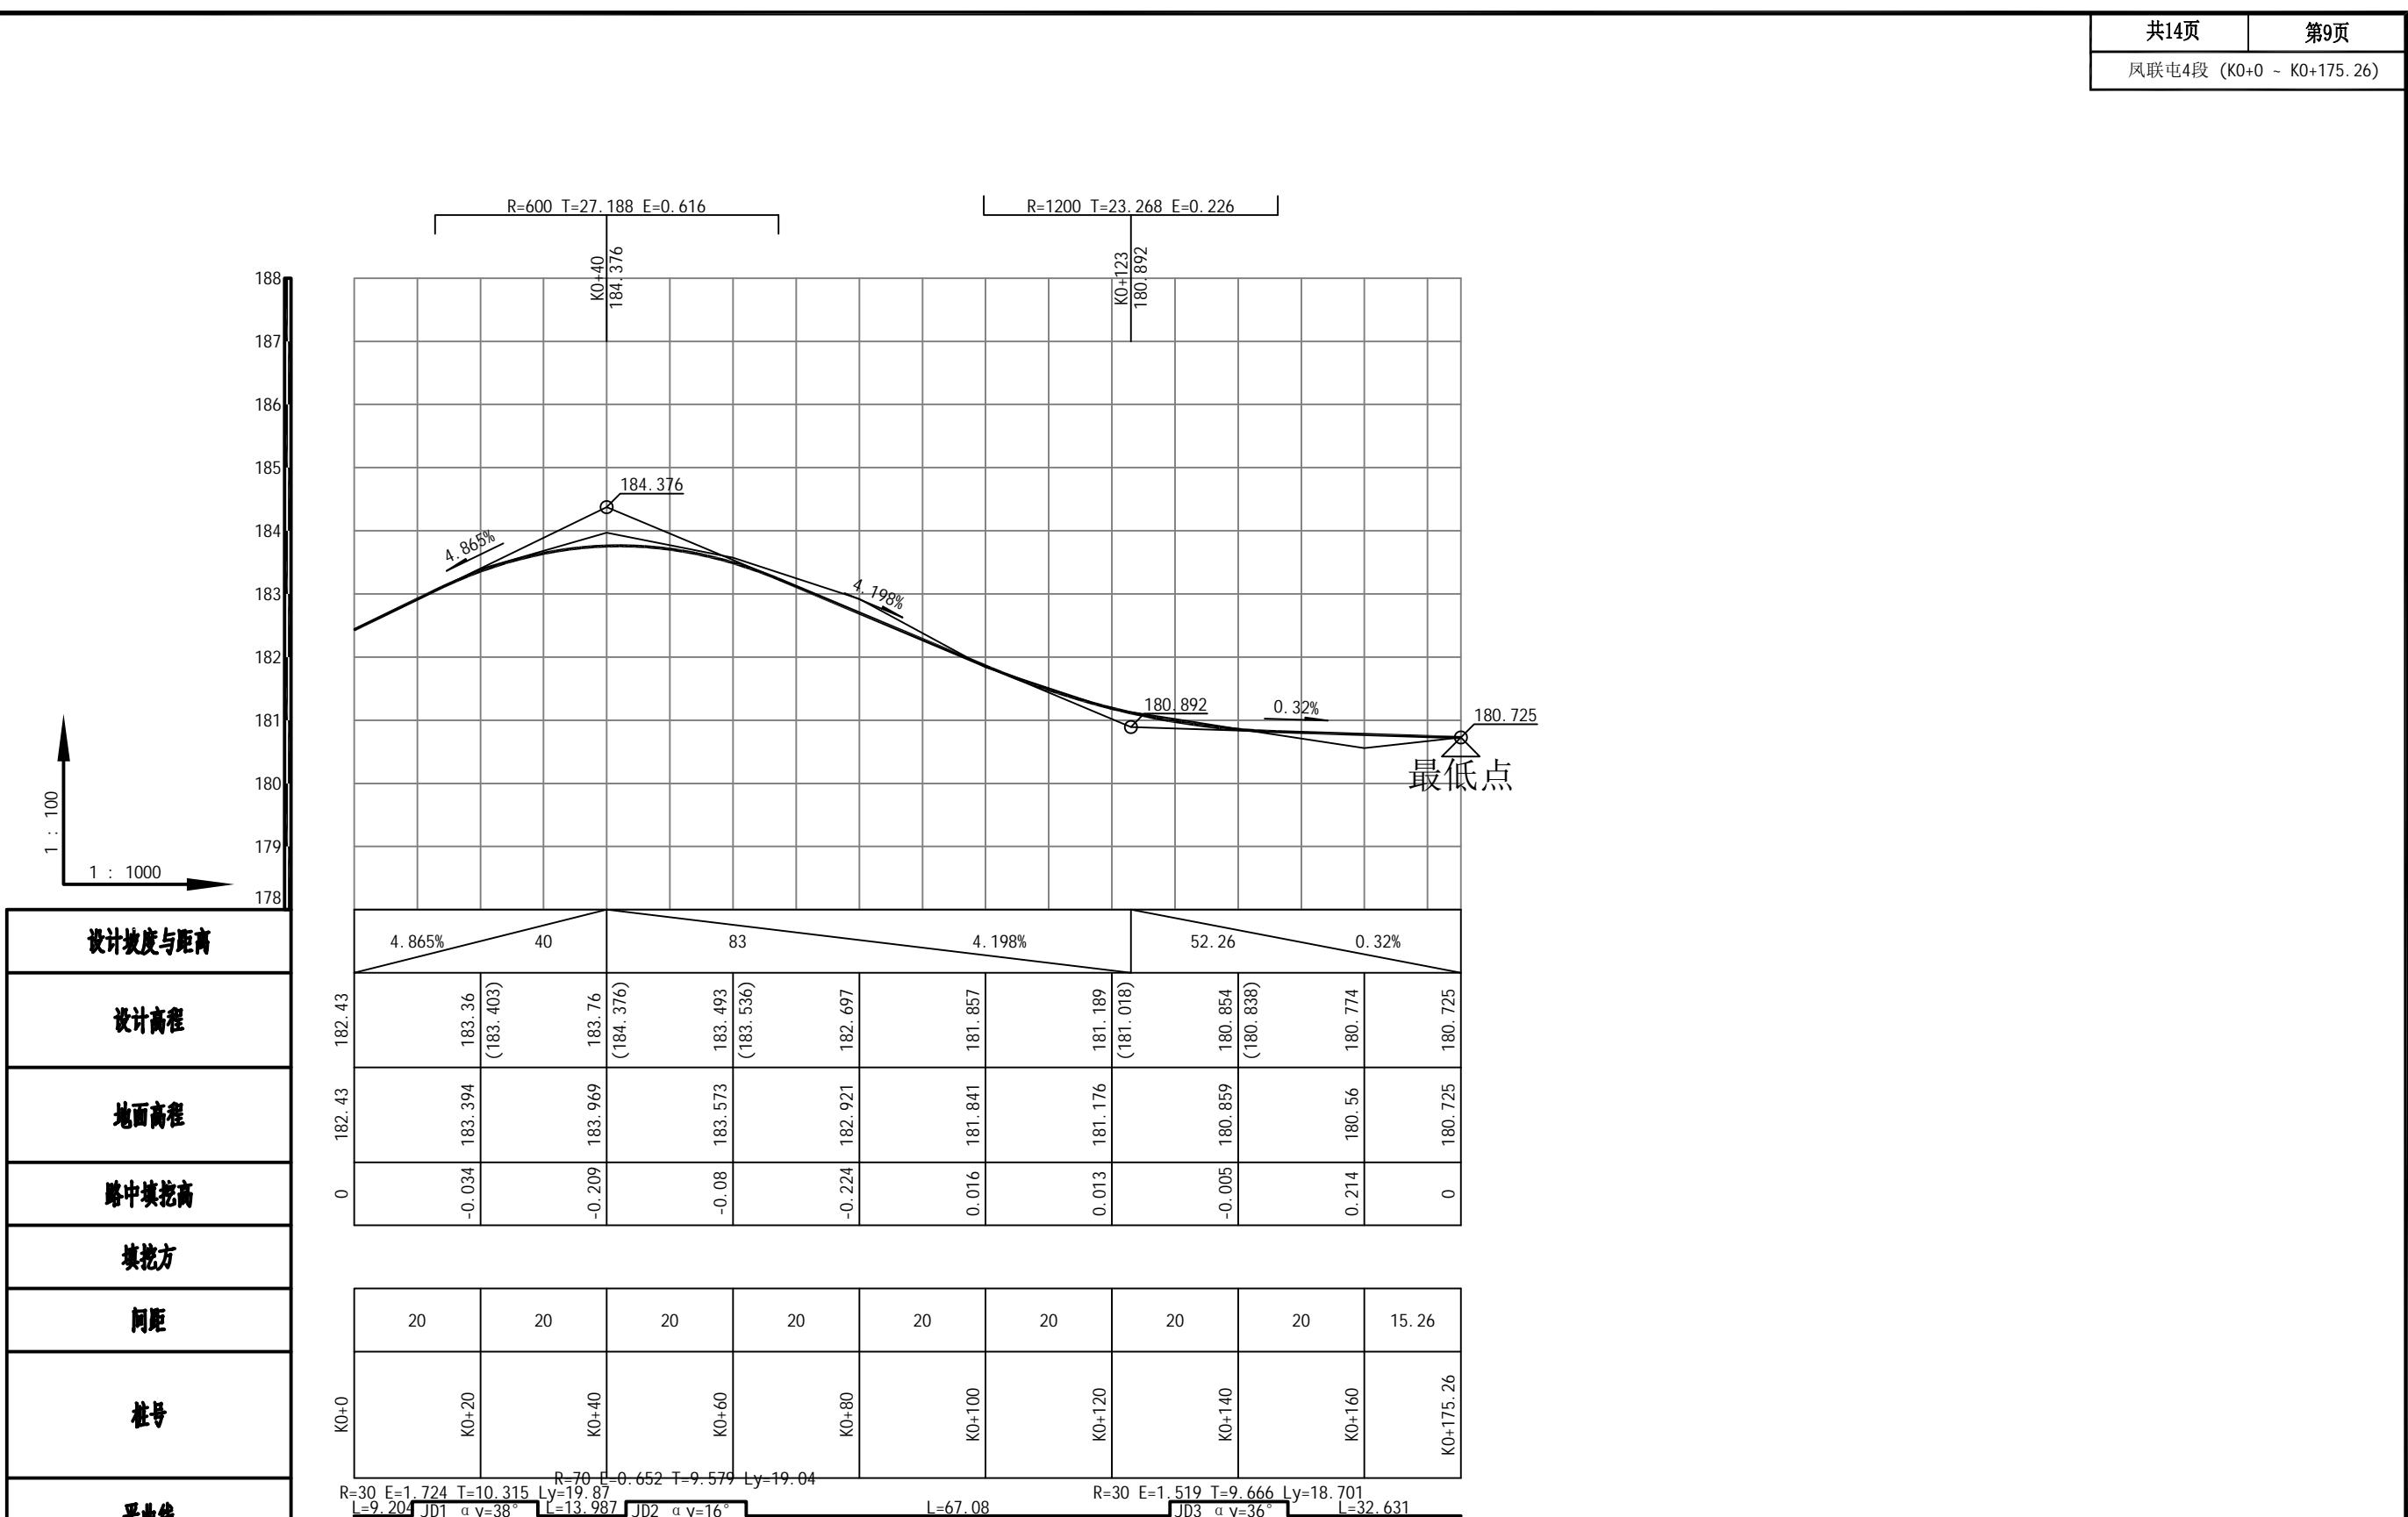

恒企工程技术集团有限公司

建筑工程(建筑工程):甲级;市政工程(道路、桥梁、给水、排水):乙级;
城乡规划:乙级;工程咨询:乙级;风景园林工程:乙级;公路工程:丙级;
工程监理:建筑工程甲级、市政工程乙级;工程勘察:乙级
联系电话:0771-5605292 投诉电话:15994346269

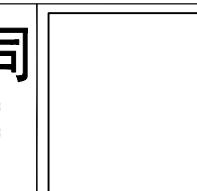

审定

项目负责人

设计人

杨金璋

韦耐荣

覃巧芬

杨金璋

蒋文静

韦耐荣

审核

专业负责人

覃巧芬

蒋文静

蒋文静

韦耐荣

建设单位

工程名称

图纸名称

上思县农业农村局

2025年叫安镇熟康村凤联屯产业道路项目


道路纵断面设计图

图号 FL-03

设计号 HQA2508039

专业 道路工程

日期 2025.07

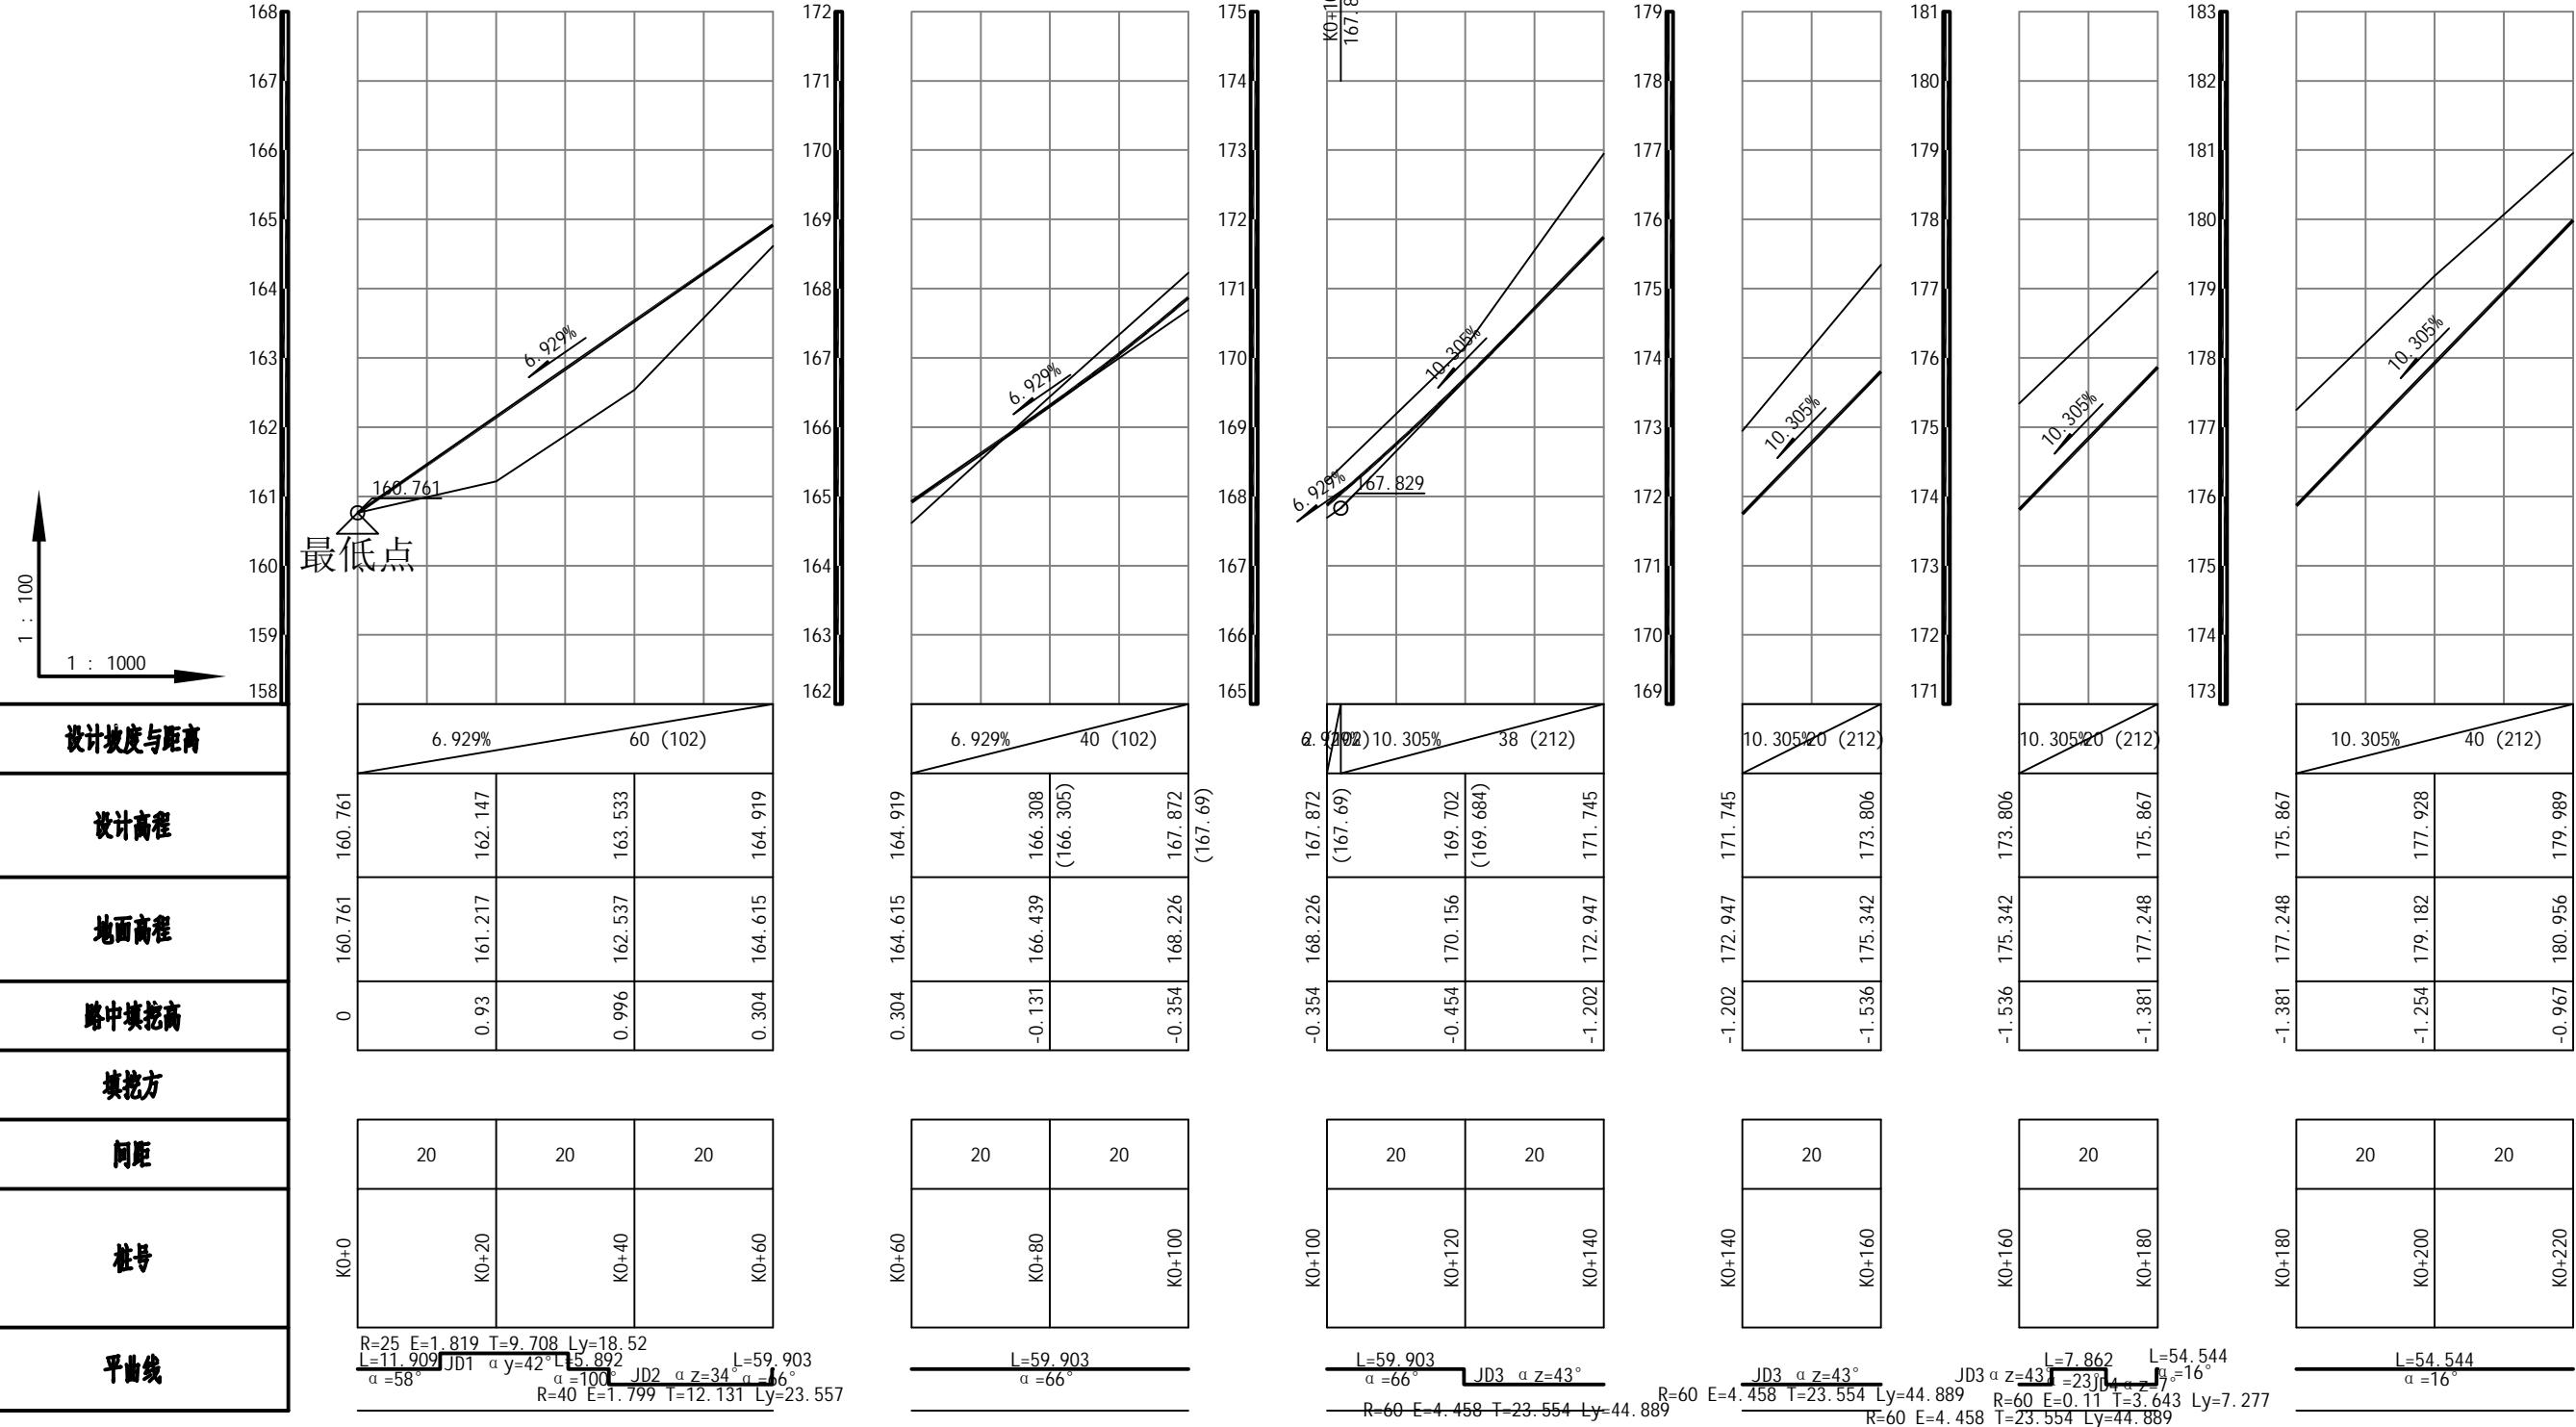


恒企工程技术集团有限公司

建筑工程(建筑工程):甲级;市政工程(道路、桥梁、给水、排水):乙级;
城乡规划:乙级;工程咨询:乙级;风景园林工程:乙级;公路工程:丙级;
工程监理:建筑工程甲级、(市政工程)乙级;工程勘察:乙级
联系电话:0771-5605292 投诉电话:15994346269

审定	杨金璋	杨金璋	审核	蒋文静	蒋文静
项目负责人	韦耐荣	韦耐荣	专业负责人	蒋文静	蒋文静
			校对	韦耐荣	韦耐荣
设计人	覃巧芬	覃巧芬	设计阶段	施工图设计	

建设单位	上思县农业农村局		图号	FL-03
工程名称	2025年叫安镇熟康村凤联屯产业道路项目		设计号	HQA2508039
图纸名称	道路纵断面设计图		专业	道路工程
			日期	2025.07

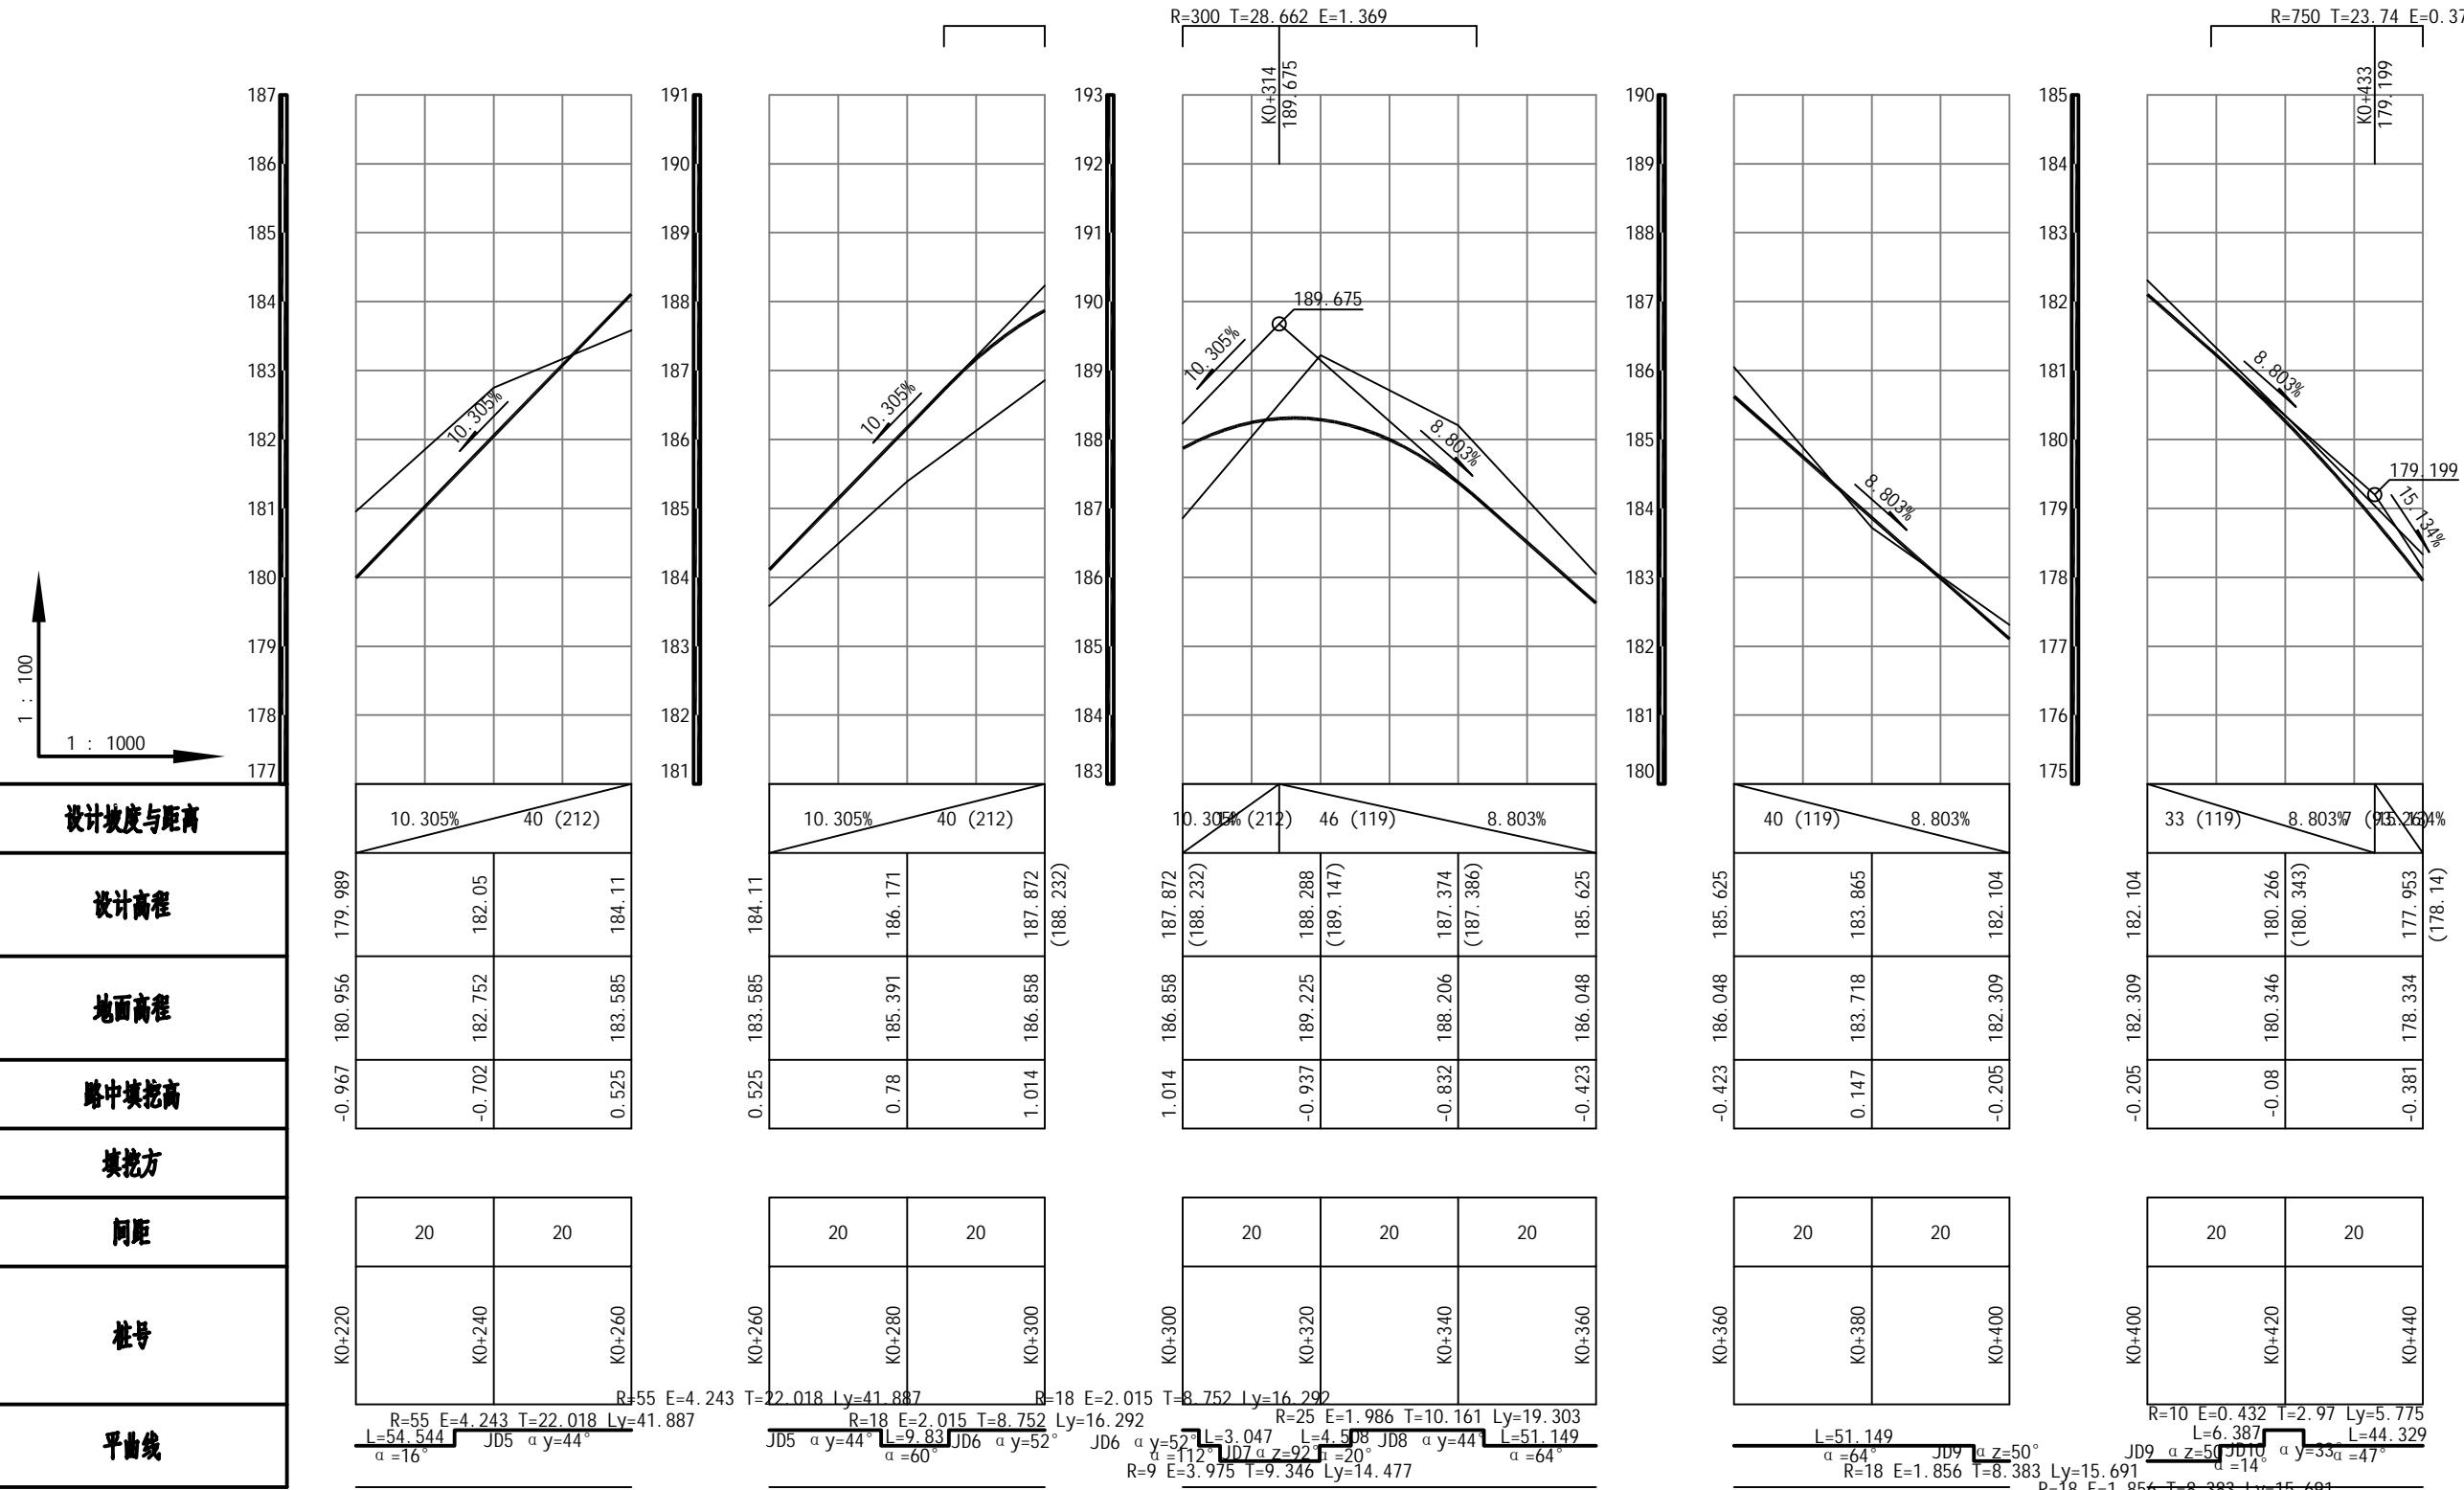


恒企工程技术集团有限公司

建筑工程(建筑工程)：甲级；市政工程(道路、桥梁、给水、排水)：乙级；
城乡规划：乙级；工程咨询：乙级；风景园林工程：乙级；公路工程：丙级；
工程监理：(建筑工程)甲级、(市政工程)乙级；工程勘察：乙级
联系电话：0771-5605292 投诉电话：15994346269


项目负责人	审定	杨金璋	杨金璋	审核	蒋文静	蒋文静
	韦耐荣	韦耐荣	专业负责人	蒋文静	蒋文静	
			校对	韦耐荣	韦耐荣	
设计人	覃巧芬	覃巧芬	设计阶段	施工图设计		

建设单位	上思县农业农村局		图号	FL-03
工程名称	2025年叫安镇熟康村凤联屯产业道路项目		设计号	HQA2508039
图纸名称	道路纵断面设计图		专业	道路工程
			日期	2025.07

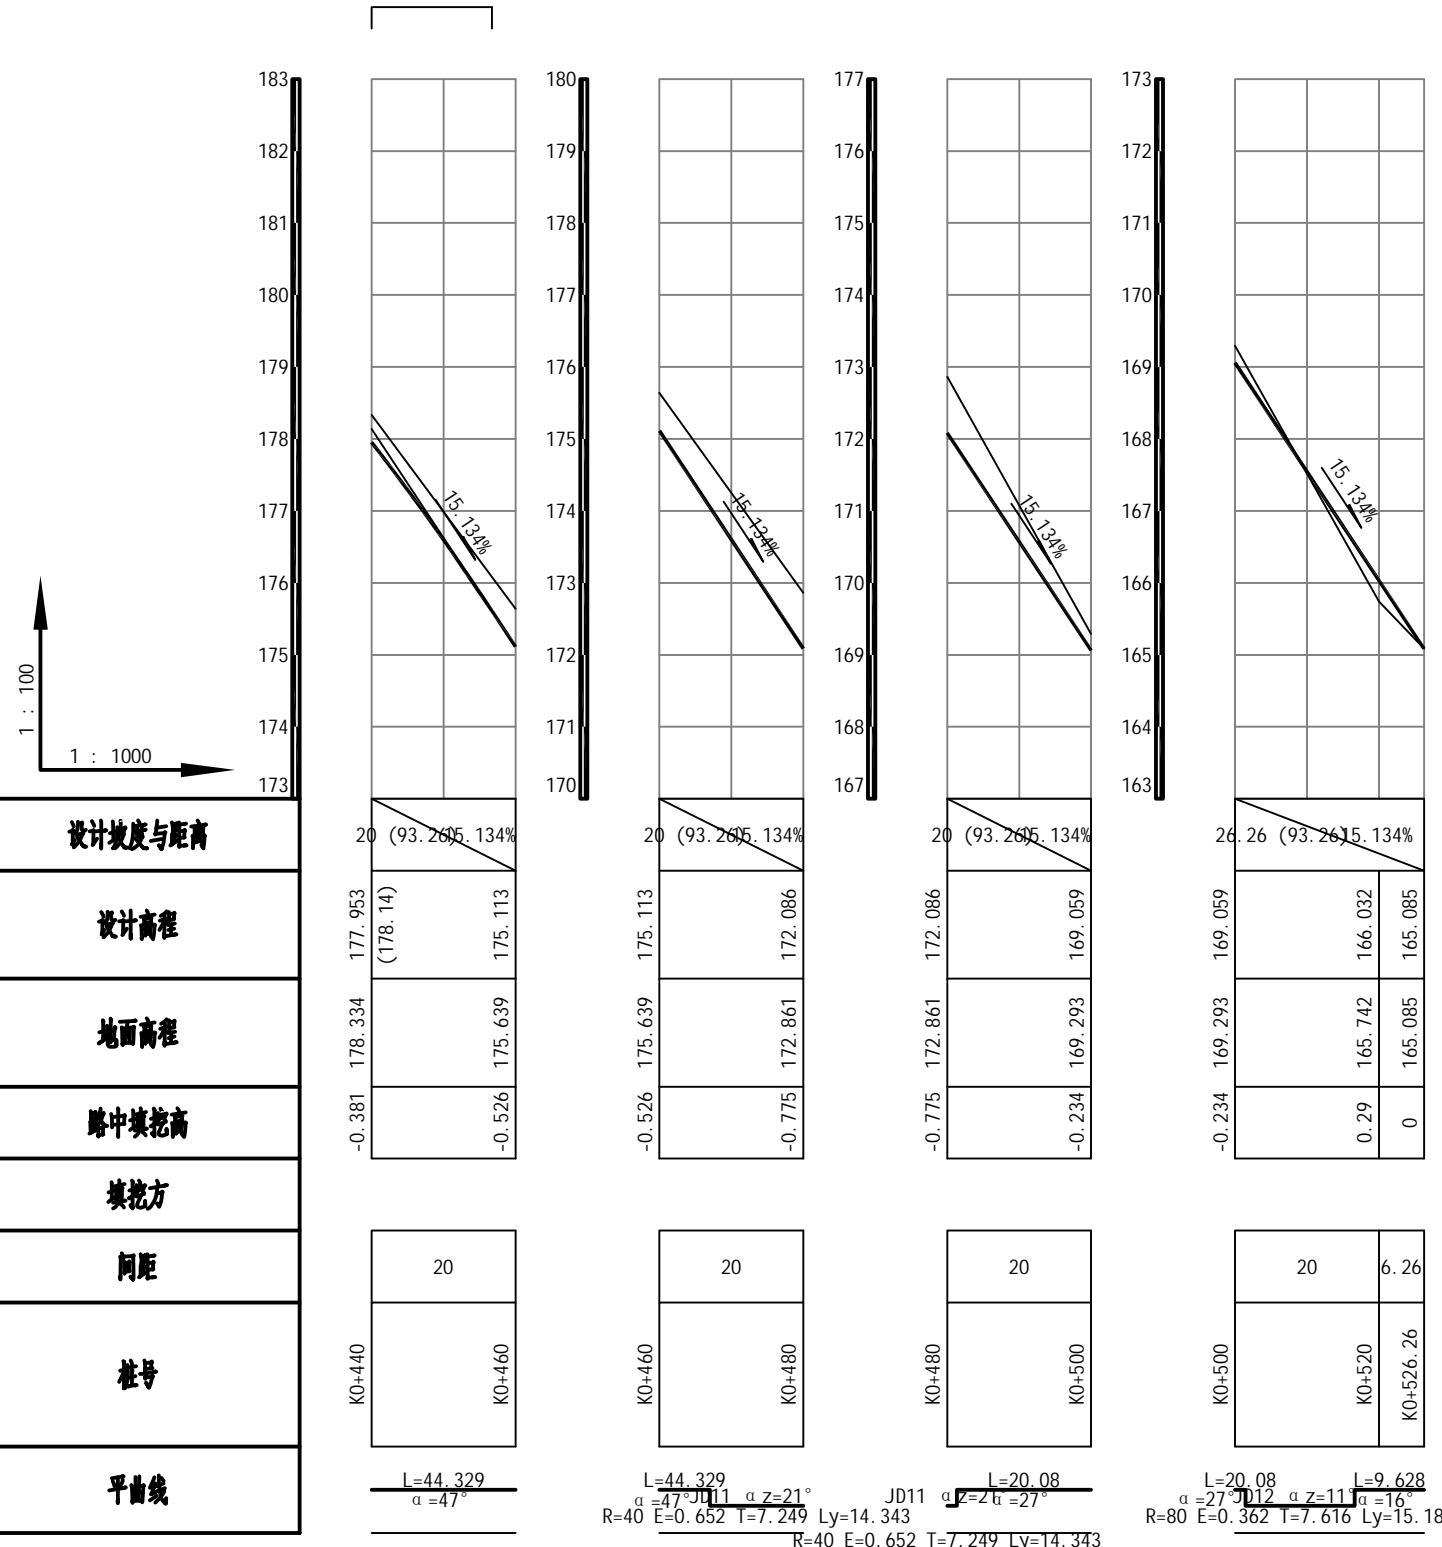

恒企工程技术集团有限公司

建筑工程(建筑工程)：甲级；市政工程(道路、桥梁、给水、排水)：乙级；
 城乡规划：乙级；工程咨询：乙级；风景园林工程：乙级；公路工程：丙级；
 工程监理：(建筑工程)甲级、(市政工程)乙级；工程勘察：乙级
 联系电话：0771-5605292 投诉电话：15994346269

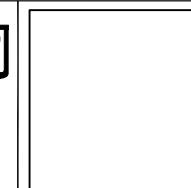

项目负责人

审定 杨金璋 审核 蒋文静
 韦耐荣 专业负责人 蒋文静
 校对 韦耐荣
 设计人 覃巧芬 设计阶段 施工图设计

建设单位


上思县农业农村局


2025年叫安镇熟康村凤联屯产业道路项目



图纸名称

道路纵断面设计图

图号	FL-03
设计号	HQA2508039
专业	道路工程
日期	2025.07

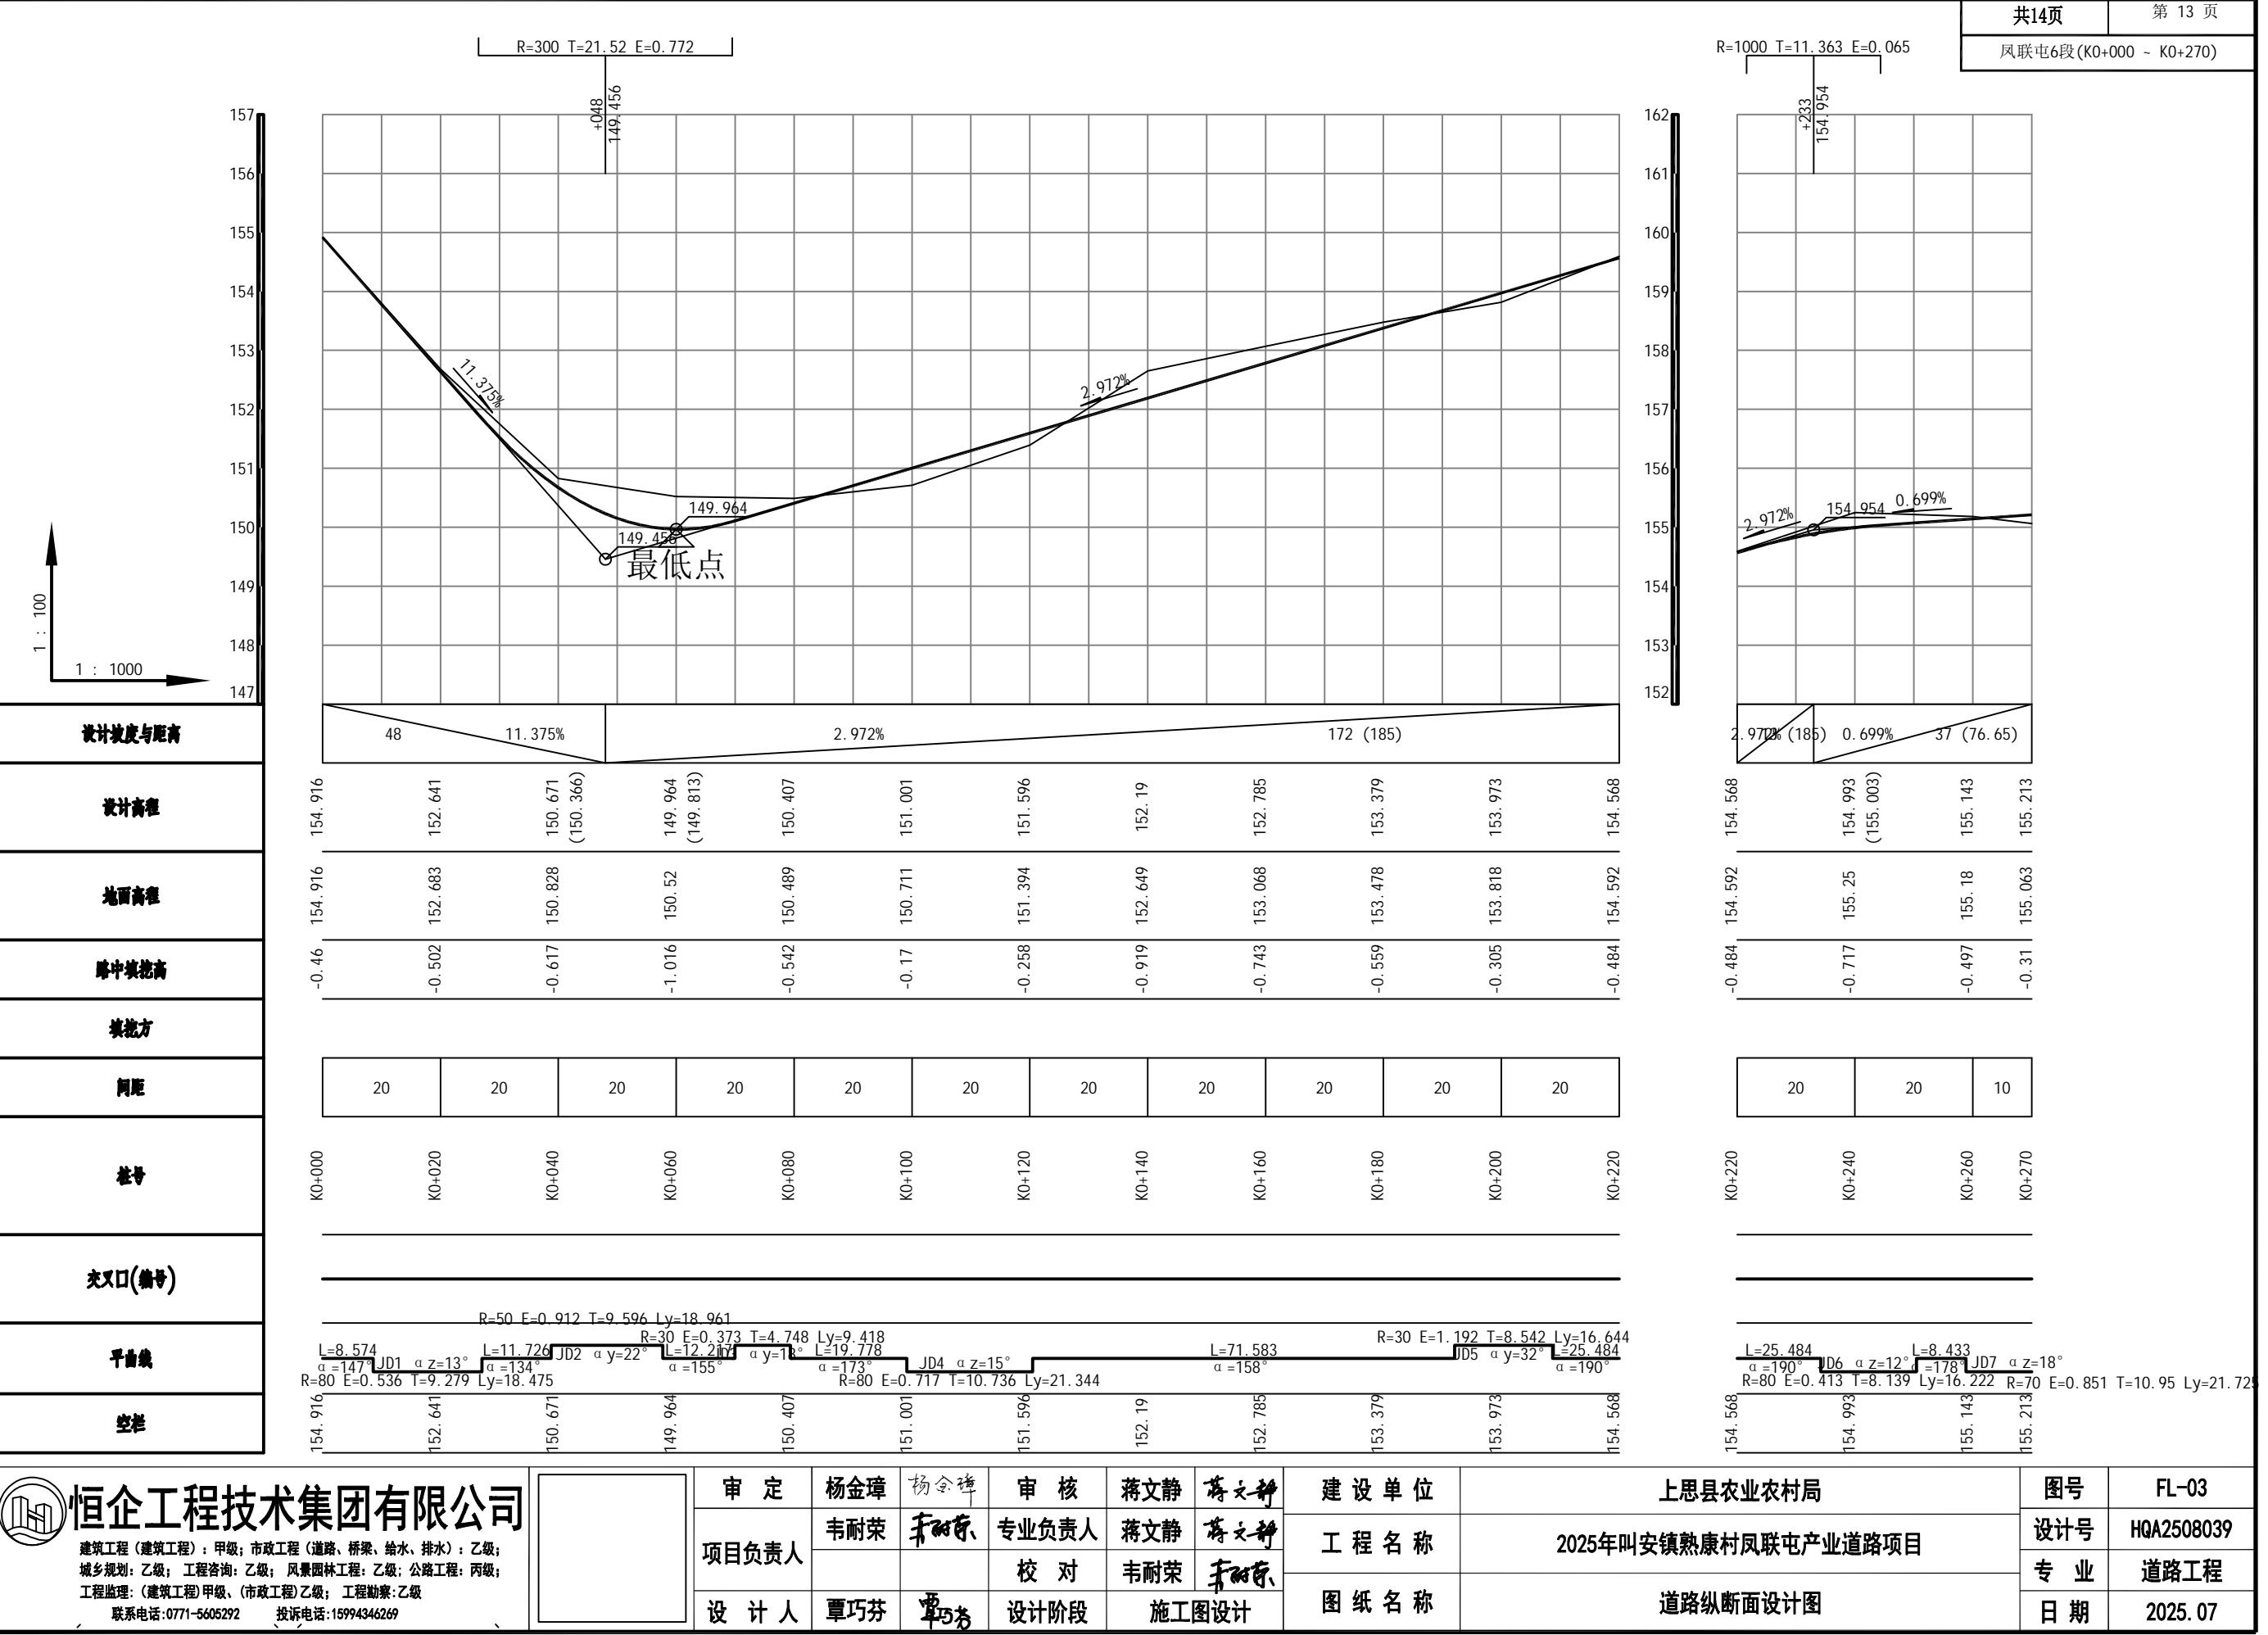

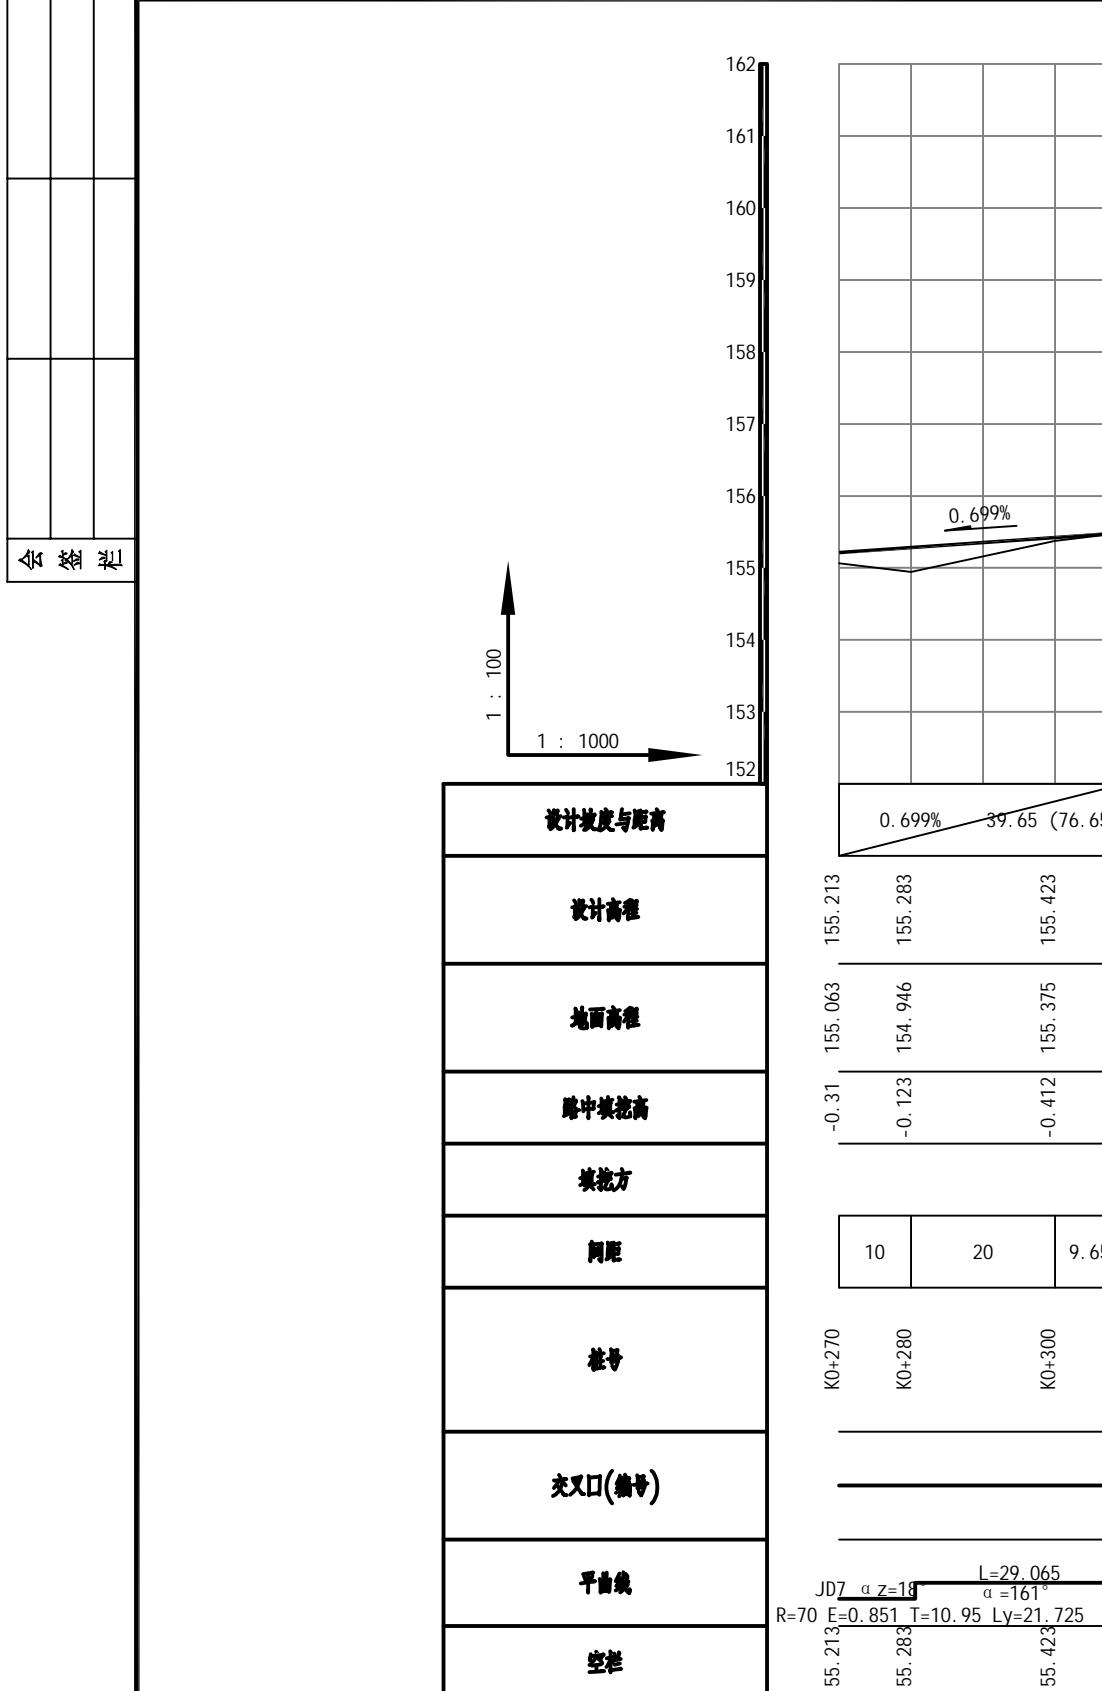

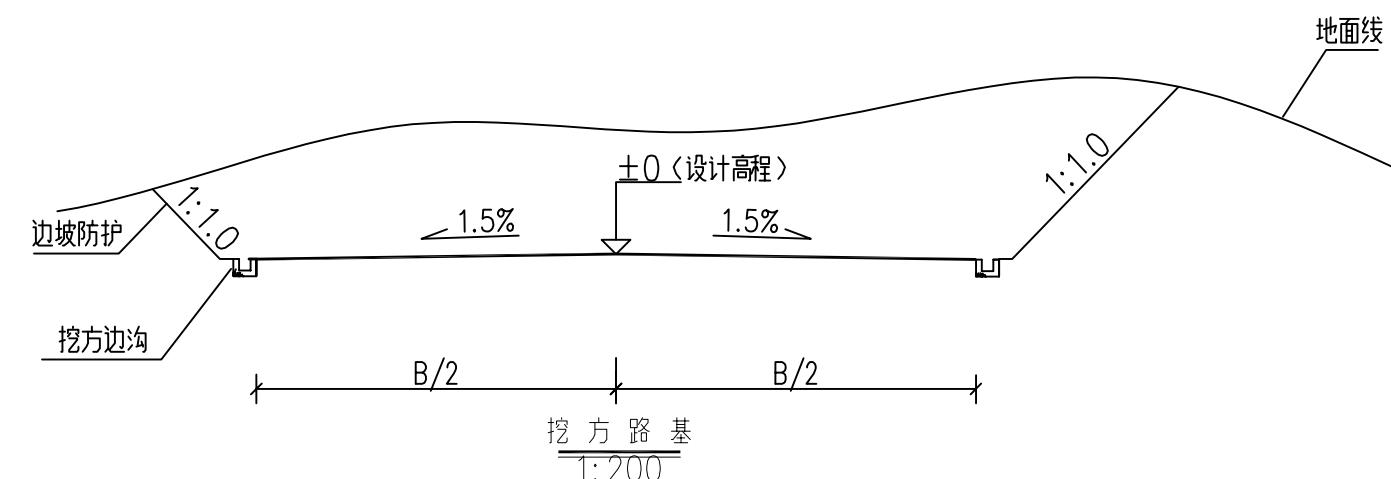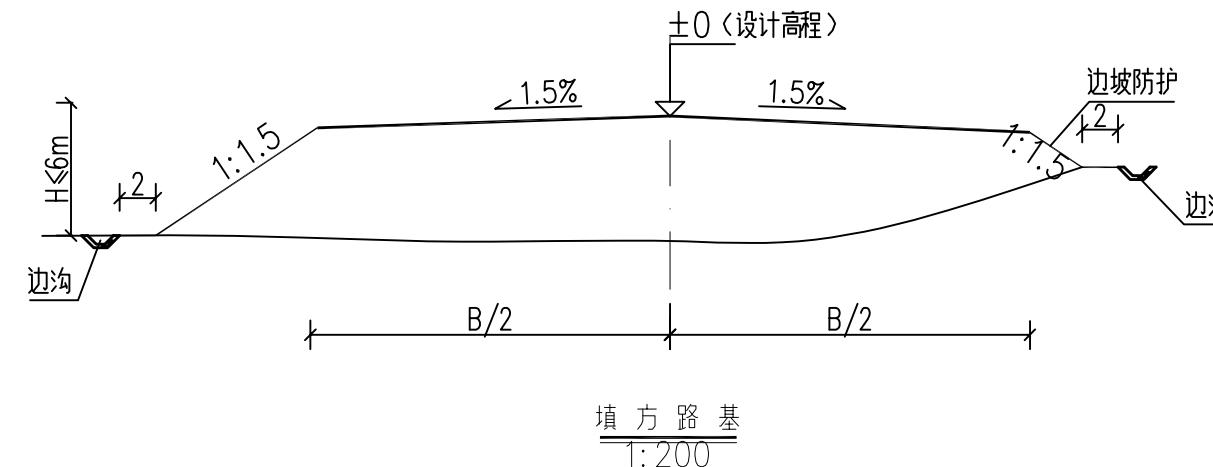

说明：

粒径、路基压实度必须满足本图要求。

- 图中尺寸均以厘米为单位。
- 当路堤修筑在地面横坡缓于 $1:5 (<11.3^\circ)$ 时，无须将地面挖成台阶，将地表清理合格即可；
当路堤修筑在地面横坡陡于 $1:5 (>11.3^\circ)$ 而缓于 $1:2 (<26.6^\circ)$ 时，将地面挖成台阶；
当路堤修筑在地面横坡陡于 $1:2 (>26.6^\circ)$ 时，须将地面挖成台阶并设置浆砌片石护脚。

3、填方边坡坡度分级为 $1:1.5$ ；挖方边坡分级坡度为 $1:1.1$ 。


4、开挖过程中遇到中风化边坡，经现场确认边坡稳定性较好时，挖方边坡可采用 $1:0.75$ ；

4. 土质路基压实度及填料要求：

路面底面以下深度	项目分类		
	路基压实度 (重型, %)	填料最小强度 (CBR, %)	填料最大粒径 (cm)
上路床（0~30cm）	≥94	5.0	10
下路床（30~80cm）	≥94	3.0	10
上路堤（80~150cm）	≥93	3.0	15
下路堤（≥150cm）	≥90	2.0	15
零填及路堑路床（0~30cm）	≥94	5.0	10

- 路槽底面土基回弹模量值不得低于 25 MPa 。不能满足要求时应采取换土或其他有利措施提高土基强度。

公路设计
水沟

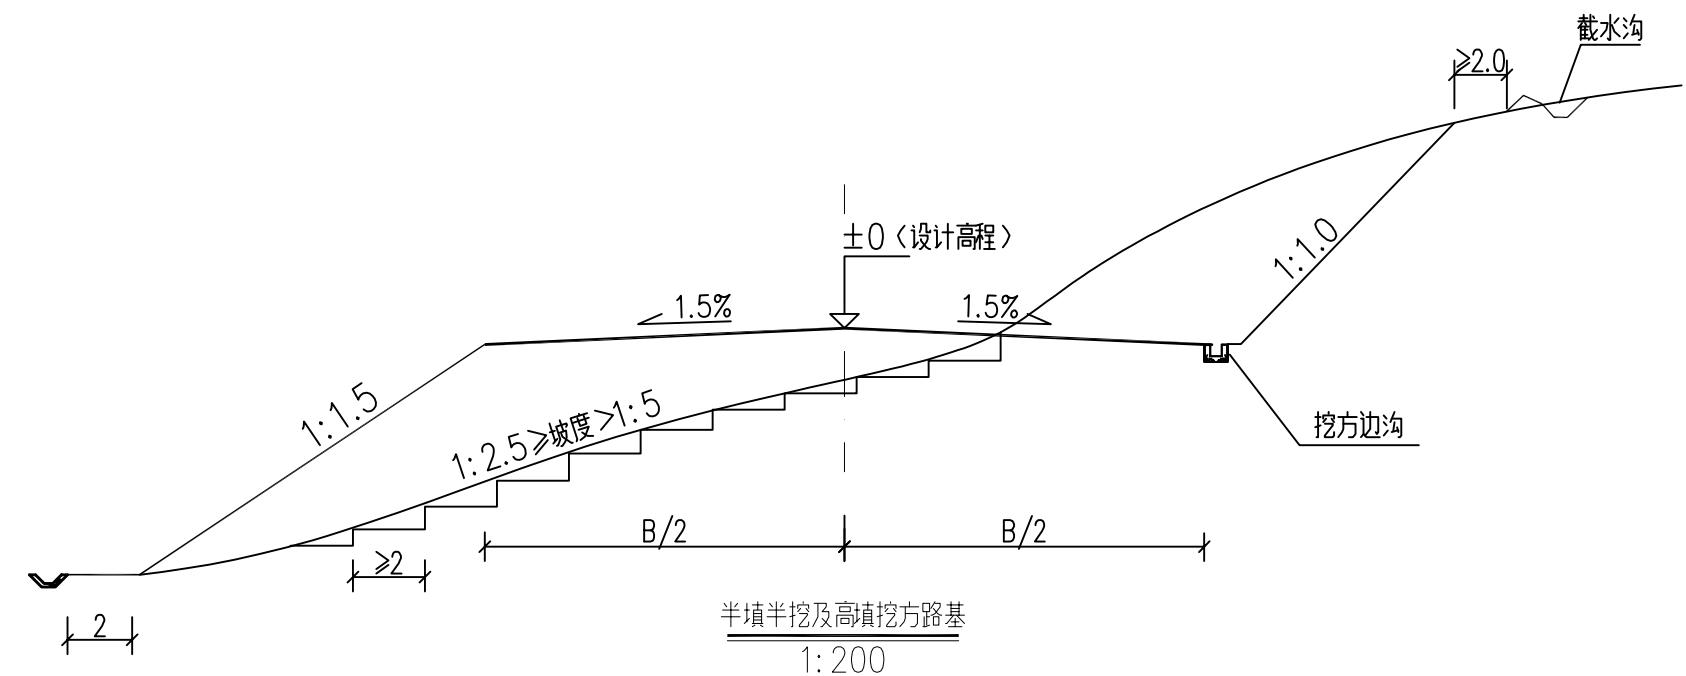


说明：




- 填料强度、粒径、路基压实度必须满足本图要求。
- 图中尺寸单位除特别注明外均以米计。
 - 膨胀土路基填、挖方边坡坡高均为6m一级，坡率均按1:1.5, 1:1.75, 1:2.0逐级按顺序设置。
 - 当路堤修筑在地面横坡缓于1:5 (<11.3°)时，无须将地面挖成台阶，将地表清理合格即可；
当路堤修筑在地面横坡陡于1:5 (>11.3°)而缓于1:2.5 (<26.6°)时，将地面挖成台阶；
当路堤修筑在地面横坡陡于1:2.5 (>26.6°)时，将地面挖成台阶并设置浆砌片石护脚。
 - 路基底面回弹模量值不得低于25MPa，不能满足要求时应采取换土或其他有利措施提高土基强度。

	审定	杨金璋	杨金璋	审核	蒋文静	蒋文静	建设单位	上思县农业农村局	图号	FL-04
	项目负责人	韦耐荣	韦耐荣	专业负责人	蒋文静	蒋文静	工程名称	2025年叫安镇熟康村凤联屯产业道路项目	设计号	HQA2508039
				校 对	韦耐荣	韦耐荣	图纸名称	一般路基设计图	专业	道路工程
	设计人	覃巧芬	覃巧芬	设计阶段	施工图设计				日期	2025.07

会车点
30cm 30cm 50cm 50cm

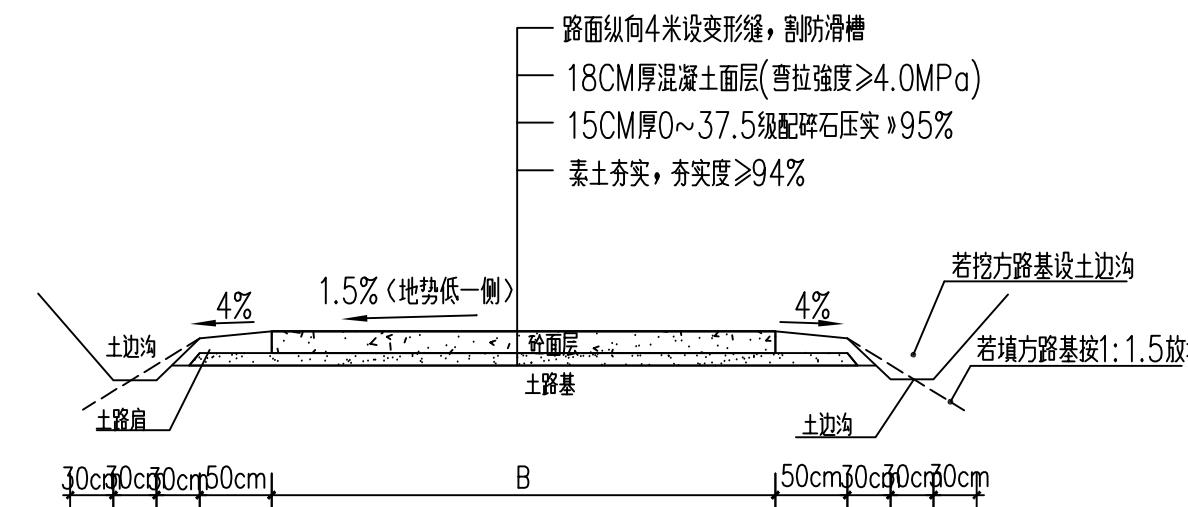

道路横断面示意图

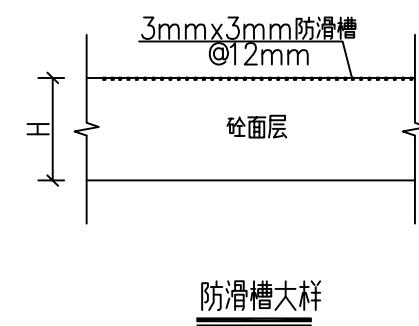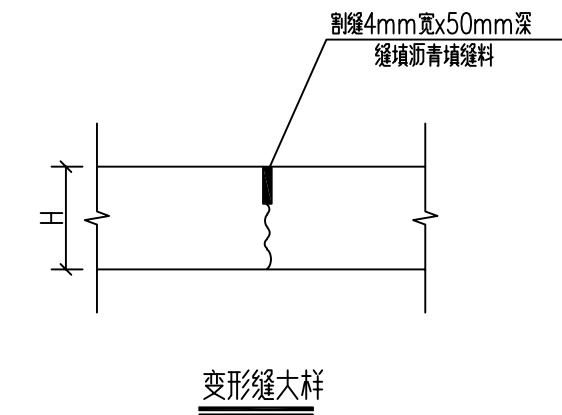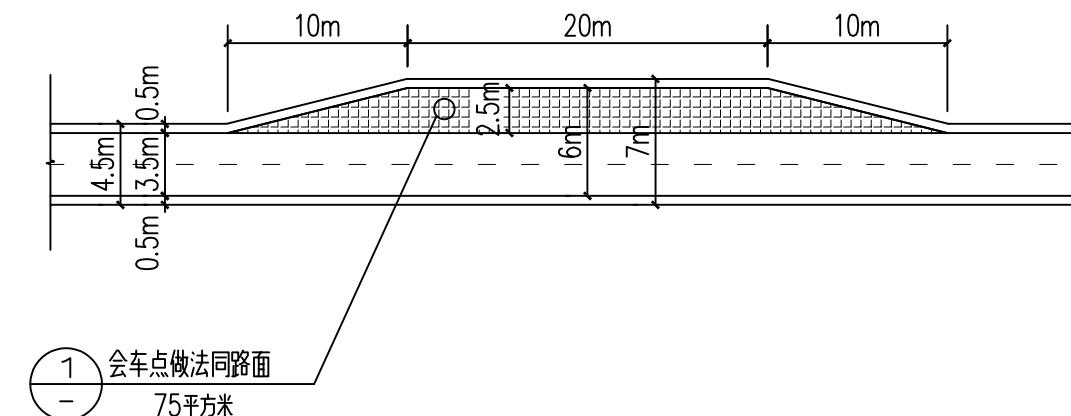


说明：


- 1、本图边沟、边坡均根据现场情况确定。
- 2、土路肩结合现场实际情况，有条件应进行培土，避免路面结构突出。
- 3、道路横断面宽度B按道路平面图。



恒企工程技术集团有限公司

建筑工程（建筑工程）：甲级；市政工程（道路、桥梁、给水、排水）：乙级；
城乡规划：乙级； 工程咨询：乙级； 风景园林工程：乙级； 公路工程：丙级；
工程监理：（建筑工程）甲级、（市政工程）乙级； 工程勘察：乙级
联系电话：0771-5605292 投诉电话：15994346269

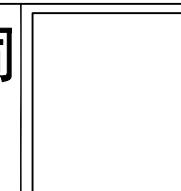审定
项目负责人
设计人杨金璋
韦耐荣
覃巧芬杨金璋
专业负责人
覃巧芬审核
蒋文静
蒋文静
韦耐荣蒋文静
蒋文静
覃巧芬建设单位
工程名称
图纸名称上思县农业农村局
2025年叫安镇熟康村凤联屯产业道路项目
道路横断面图、路面结构图图号 FL-05
设计号 HQA2508039
专业 道路工程
日期 2025.07

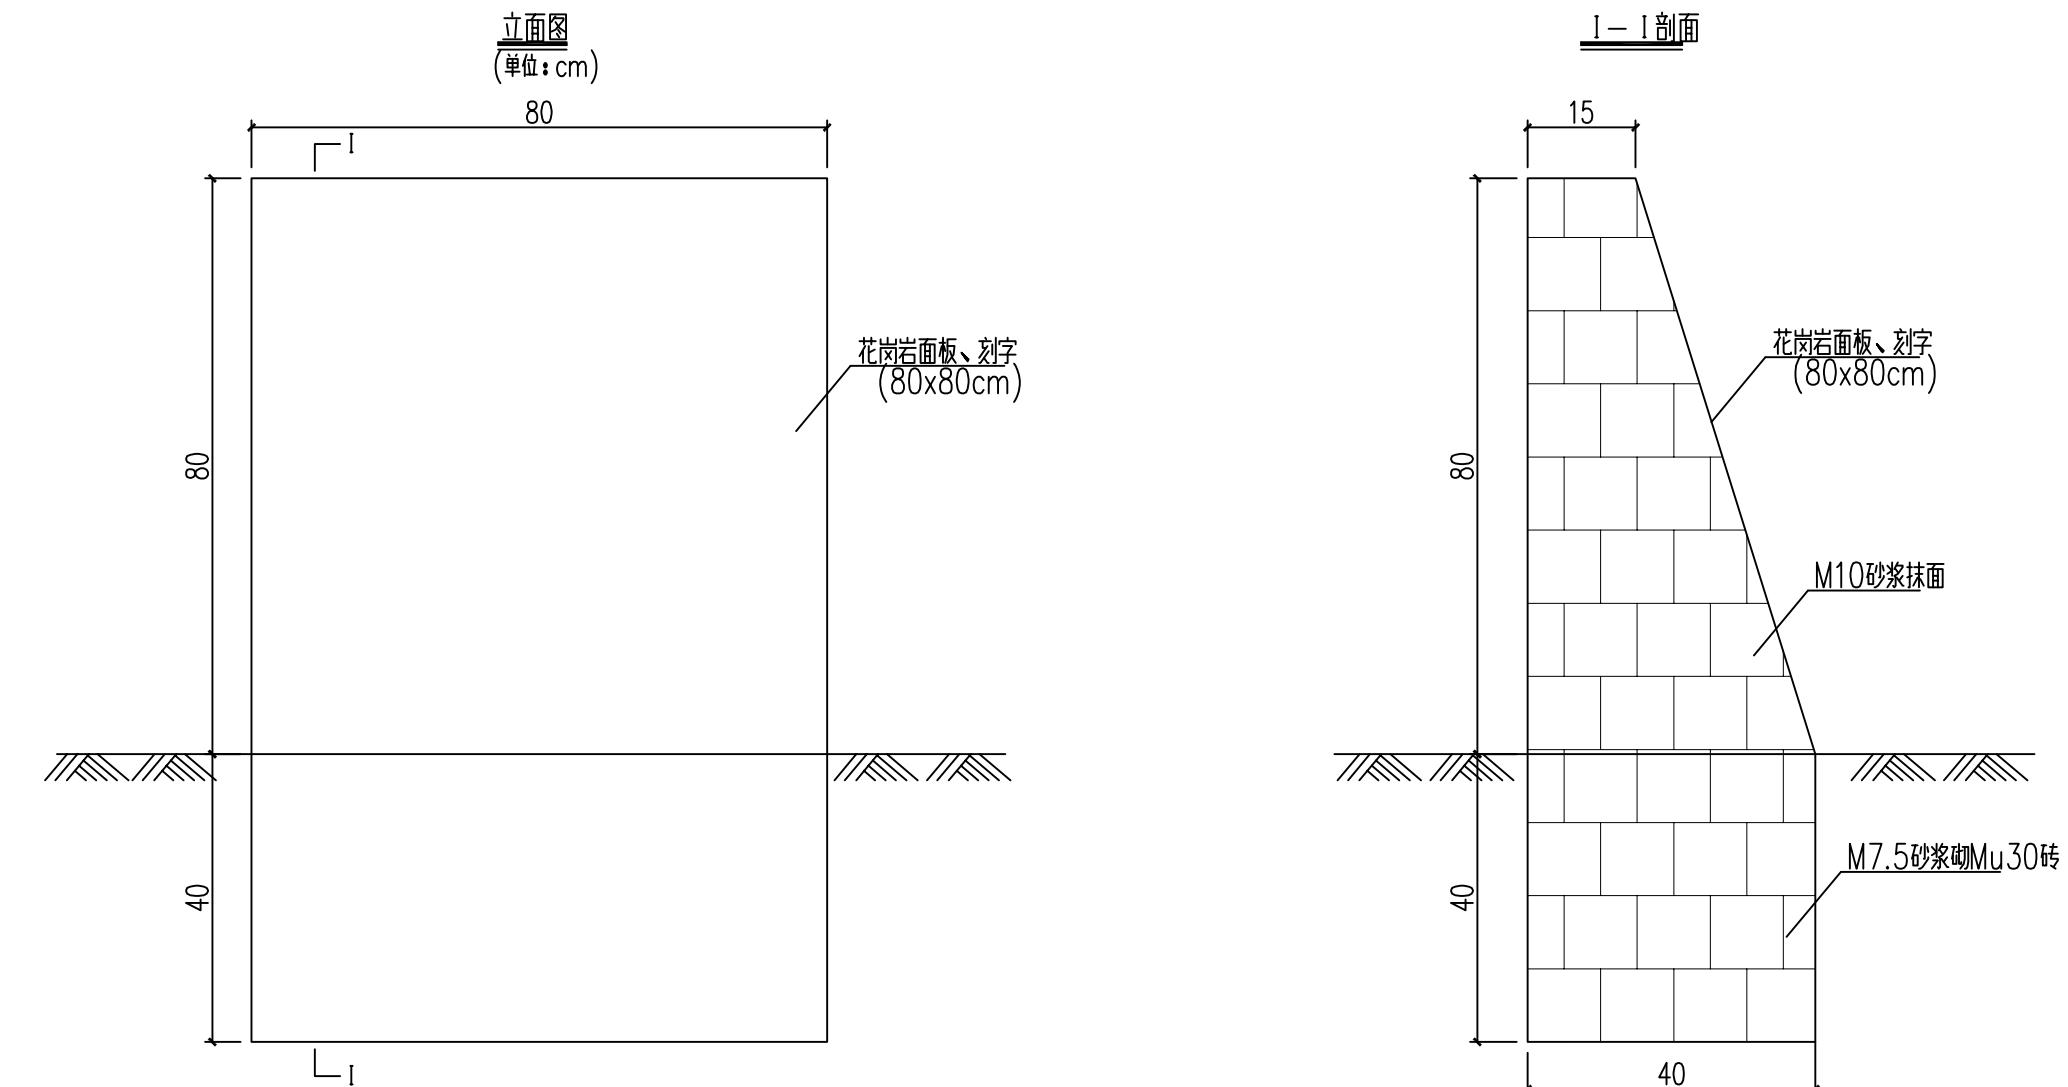工程数量表


序号	名称	规格	数量	单位	备注
1	砖砌碑身	M7.5砂浆砌Mu30砖	0.3	m ³	
2	砂浆抹面	M10砂浆抹面	1.24	m ²	
3	花岗岩面板刻字嵌面		0.64	m ²	

说明:


- 1、图中除特殊说明外，尺寸以cm为单位。
- 2、碑面内容按建设单位要求刻录，设置于项目起终点或显眼位置，具体以建设单位确认位置为准。
- 3、碑面刻字板材料可用大理石、不锈钢、黄铜等耐久性材料代替，以建设单位意见为准。
- 4、字体采用凹刻宋体、楷体、或隶书，字体大小根据内容、碑面大小灵活调整，考虑协调性、及美观可读效果。

1 2



A型涵洞

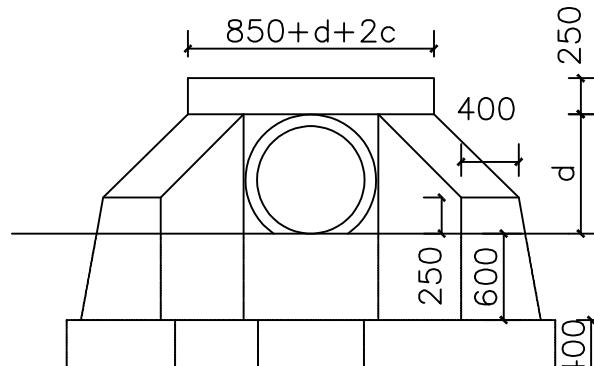

涵洞立面图

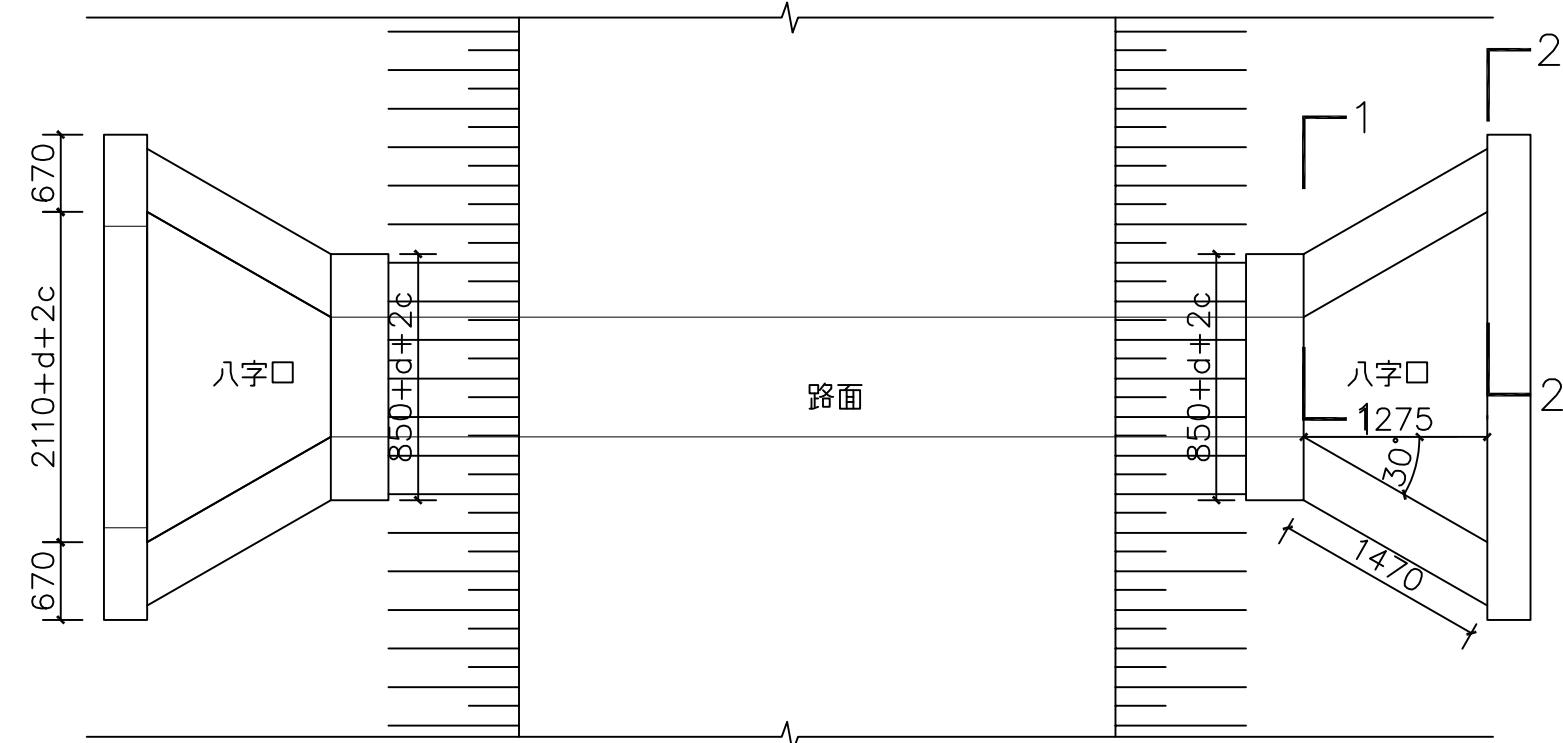

涵洞平面图

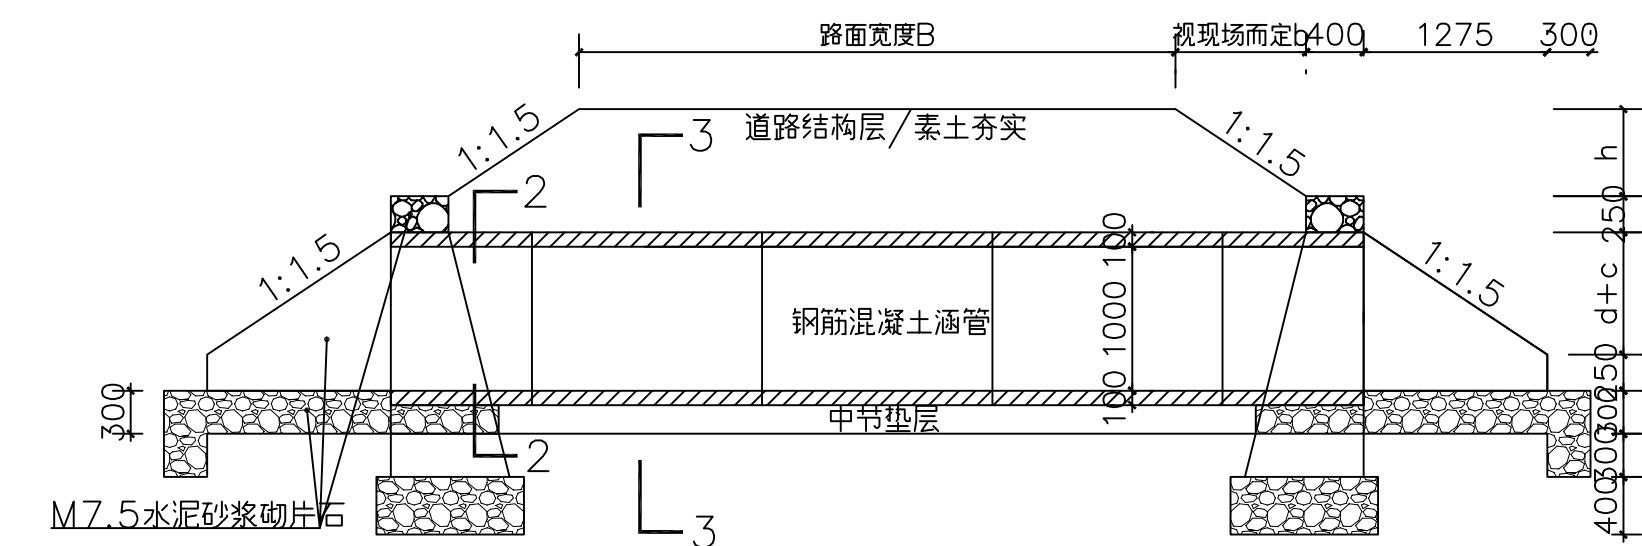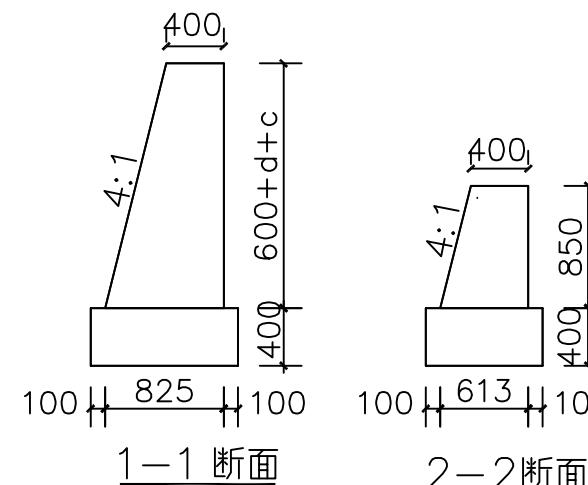


涵洞纵断面图



恒企工程技术集团有限公司

建筑工程(建筑工程):甲级;市政工程(道路、桥梁、给水、排水):乙级;
城乡规划:乙级;工程咨询:乙级;风景园林工程:乙级;公路工程:丙级;
工程监理: (建筑工程)甲级、(市政工程)乙级; 工程勘察:乙级
联系电话:0771-5605292 投诉电话:15994346269

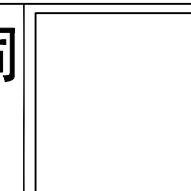
审定
项目负责人
设计人杨金璋
韦耐荣
覃巧芬杨金璋
专业负责人
覃巧芬审核
蒋文静
蒋文静蒋文静
蒋文静建设单位
工程名称
图纸名称

上思县农业农村局
2025年叫安镇熟康村凤联屯产业道路项目
圆管涵大样图


图号	FL-07
设计号	HQA2508039
专业	道路工程
日期	2025.07

A型涵洞

2 2

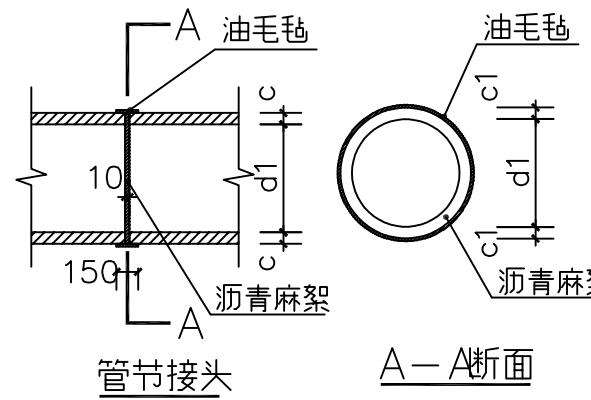

A-A断面

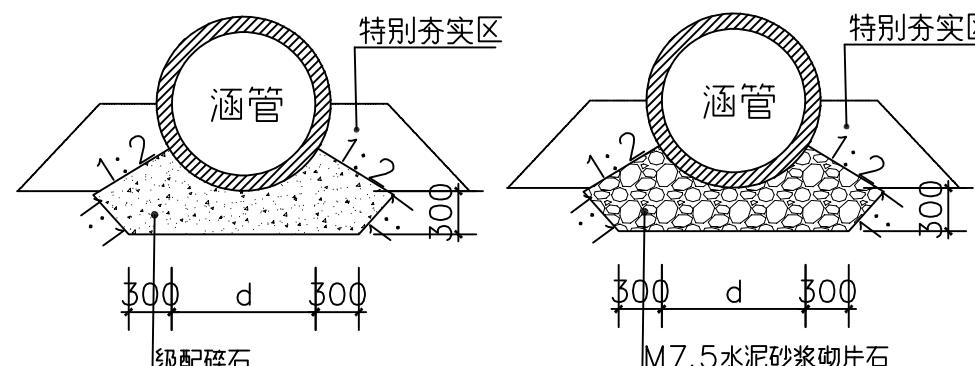


3-3断面

2-2断面

0.6m / 0.8m 内径单道长6m 涵洞材料表					
序号	名称	规格	数量	单位	备注
1	端墙墙身	M7.5水泥砂浆砌片石	0	m³	
2	端墙基础	M7.5水泥砂浆砌片石	0	m³	
3	洞口河床铺砌面积	M7.5水泥砂浆砌片石	0.7/0.8	m³	
4	隔水墙	M7.5水泥砂浆砌片石	0.52/0.66	m³	
5	八字墙墙身	M7.5水泥砂浆砌片石	3.1/3.8	m³	
6	八字墙基础	M7.5水泥砂浆砌片石	1.9/2.2	m³	
7	涵管(管节=2m)	d=0.6m / 0.8m	3	节	成品钢筋混凝土管
8	涵管—中节垫层	级配碎石	2.1/2.4	m³	
9	涵管—端节基础	M7.5水泥砂浆砌片石	1.4/1.8	m³	
10	管节接头—油毛毡	油毛毡涂满热沥青，绕2圈	4.3/5.4	m²	
11	管节接头—沥青麻絮	浸泡沥青的麻絮	0.021/0.025	m³	
12	挖方	一般黏土	39/45	m³	多余土方原地弃方
13	回填	一般黏土	28/32	m³	利用挖出的合格黏土

尺寸及材料

管内径	C20砼全包管基础					
	B(mm)	C1(mm)	C2(mm)	高(m)	宽(m)	厚度石 mm/m
200	420	100	360	0.140	0.042	
300	520	100	460	0.189	0.052	
400	640	100	580	0.254	0.064	
500	800	100	700	0.357	0.080	
600	960	120	820	0.495	0.096	
800	1280	160	1060	0.838	0.128	
1000	1600	200	1300	1.270	0.160	
1200	1920	240	1560	1.828	0.192	
1350	2160	270	1755	2.314	0.216	
1500	2400	300	1950	2.857	0.240	

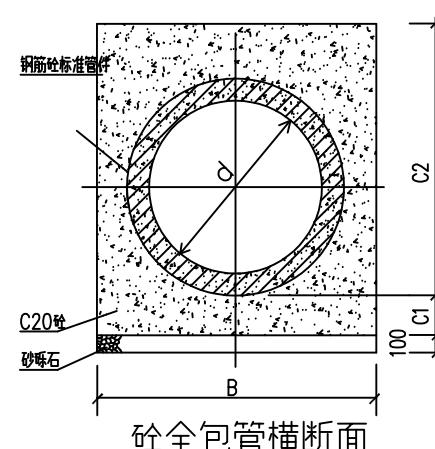

研全包管橫斷面

说明


- 1、图中除特殊说明外，尺寸以毫米为单位。
 - 2、本图适用于位置见道路平面图。
 - 3、砌筑前，应清除地表耕表土、杂填土等不良土，保证各段涵洞处的地基承载力特征值不低于180kPa。
 - 4、实施时，如涵洞顶覆土不足50cm，须采用砼全包，施工过程中在C1层面上留施工缝时，则在继续施工时应将间歇面凿毛刷净润湿，以便整个管基结为一体。



恒企工程技术集团有限公司

建筑工程(建筑工程):甲级;市政工程(道路、桥梁、给水、排水):乙级
城乡规划:乙级; 工程咨询:乙级; 风景园林工程:乙级; 公路工程:丙级
工程监理:(建筑工程)甲级、(市政工程)乙级; 工程勘察:乙级
联系电话:0771-5605292 投诉电话:15994346269

同	审定	杨金璋	杨金璋	审核	蒋文静	蒋文静	建设单位	上思县农业农村局	图号	FL-07
	项目负责人	韦耐荣	韦耐荣	专业负责人	蒋文静	蒋文静	工程名称	2025年叫安镇熟康村凤联屯产业道路项目	设计号	HQA2508039
				校对	韦耐荣	韦耐荣			专业	道路工程
	设计人	覃巧芬	覃巧芬	设计阶段	施工图设计		图纸名称	圆管涵大样图	日期	2025.07

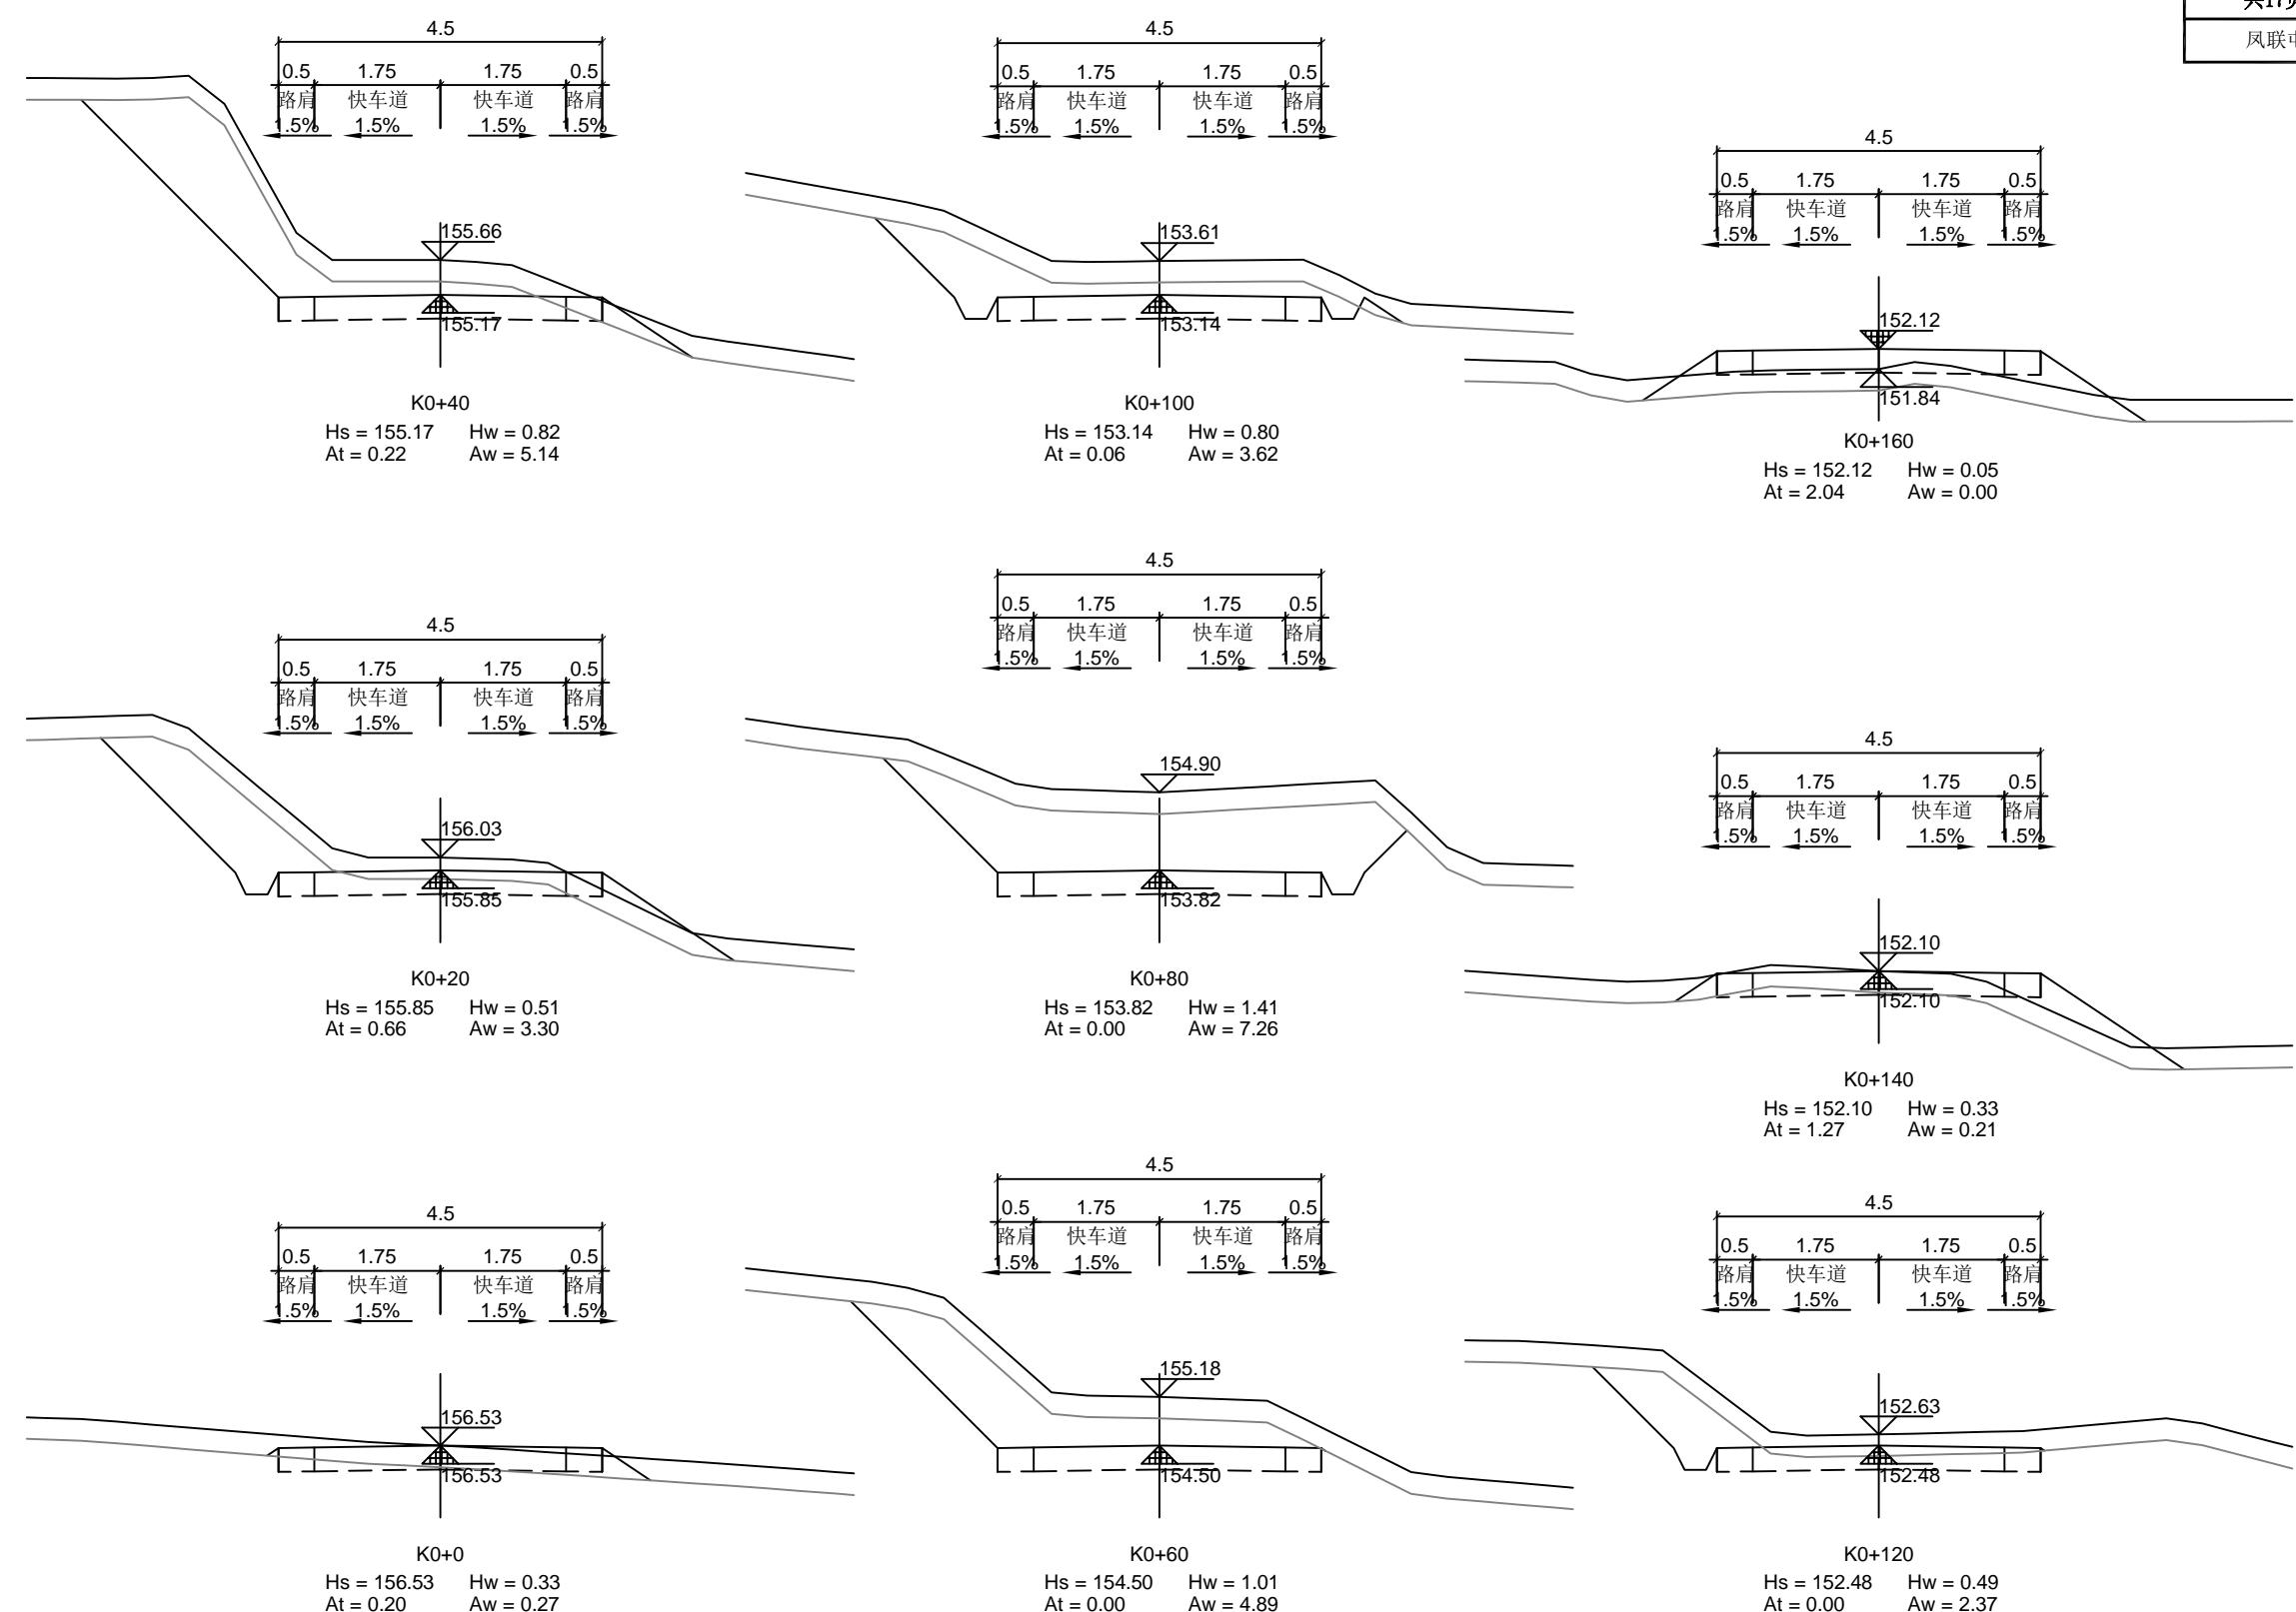




恒企工程技术集团有限公司

建筑工程(建筑工程):甲级;市政工程(道路、桥梁、给水、排水):乙级;
 城乡规划:乙级;工程咨询:乙级;风景园林工程:乙级;公路工程:丙级;
 工程监理: (建筑工程)甲级、(市政工程)乙级;工程勘察:乙级
 联系电话:0771-5605292 投诉电话:15994346269

项目负责人	
设计人	覃巧芬

审定	杨金璋	杨金璋	审核	蒋文静	蒋文静
项目负责人	韦耐荣	韦耐荣	专业负责人	蒋文静	蒋文静
			校对	韦耐荣	韦耐荣
设计人	覃巧芬	覃巧芬	设计阶段	施工图设计	

建设单位	上思县农业农村局		图号	FL-08
工程名称	2025年叫安镇熟康村凤联屯产业道路项目		设计号	HQA2508039
图纸名称	路基土方横断面图		专业	道路工程
			日期	2025.07

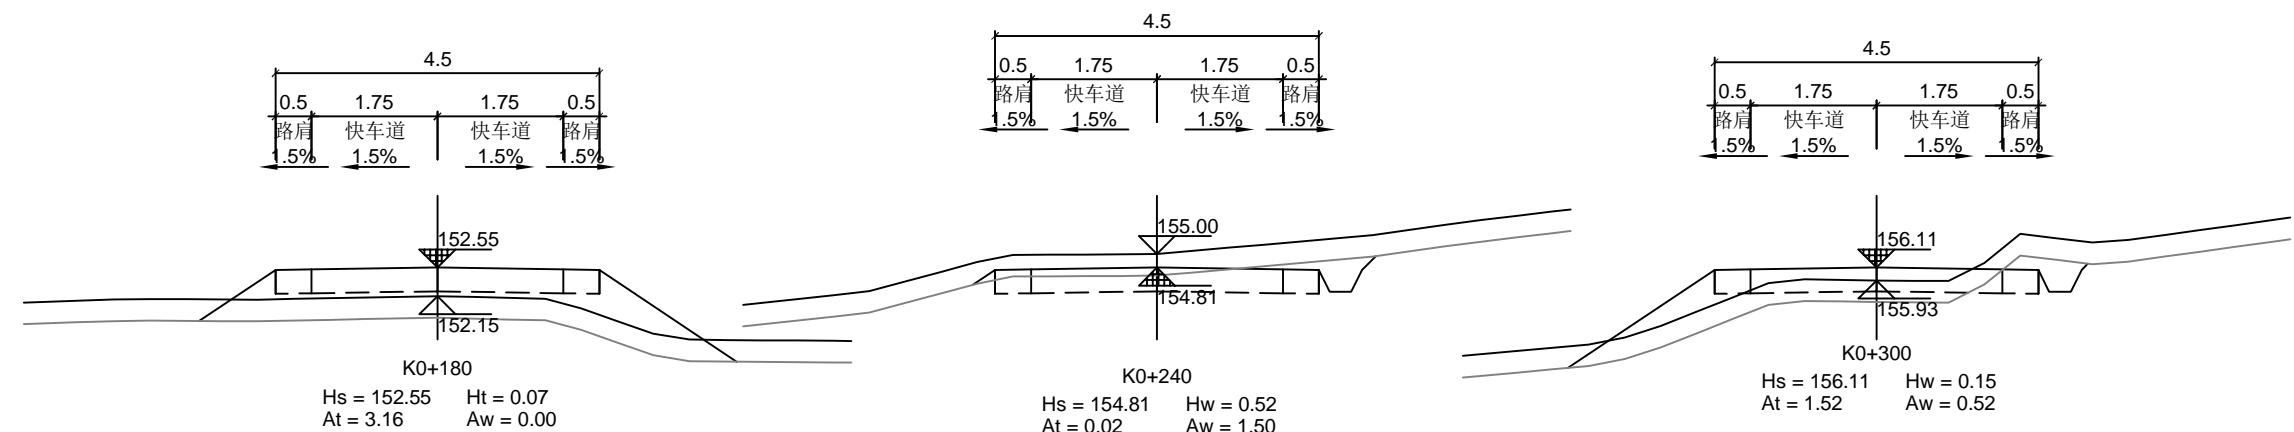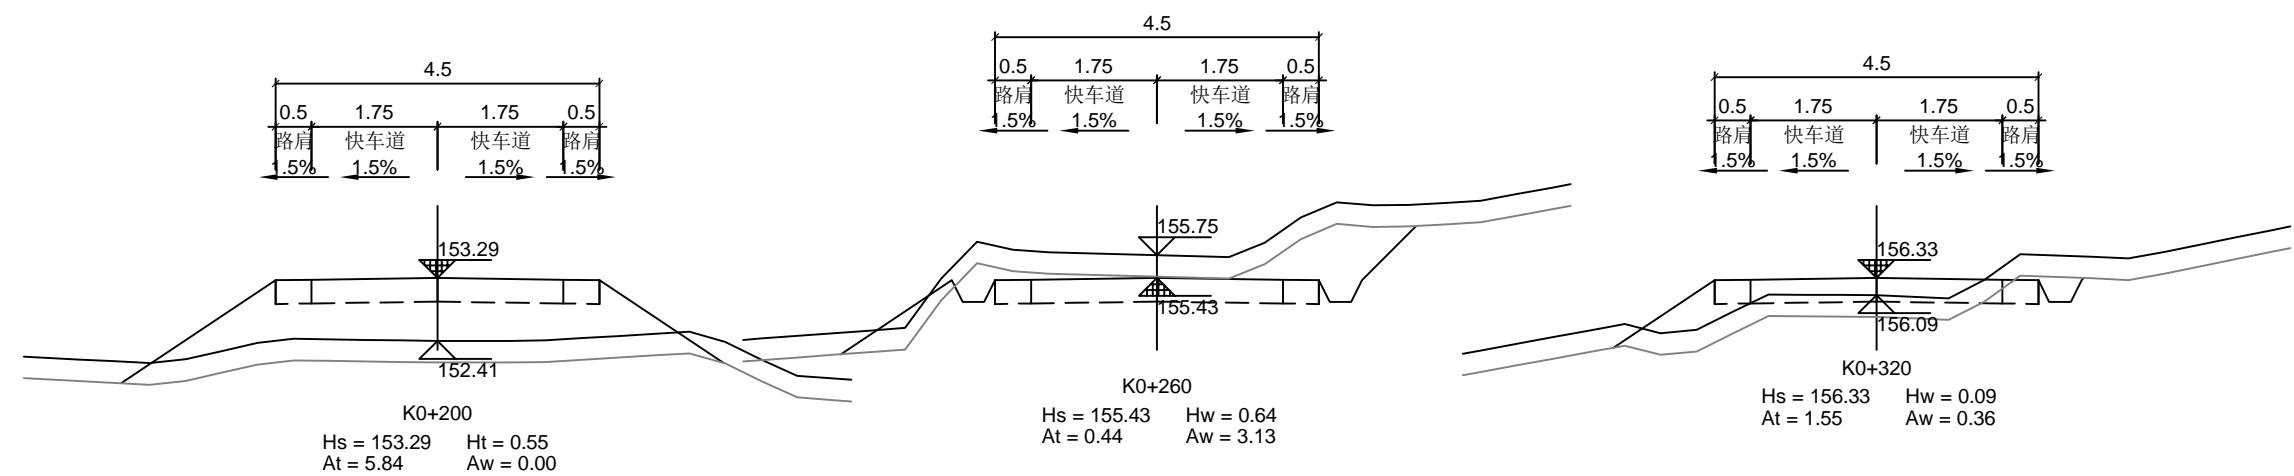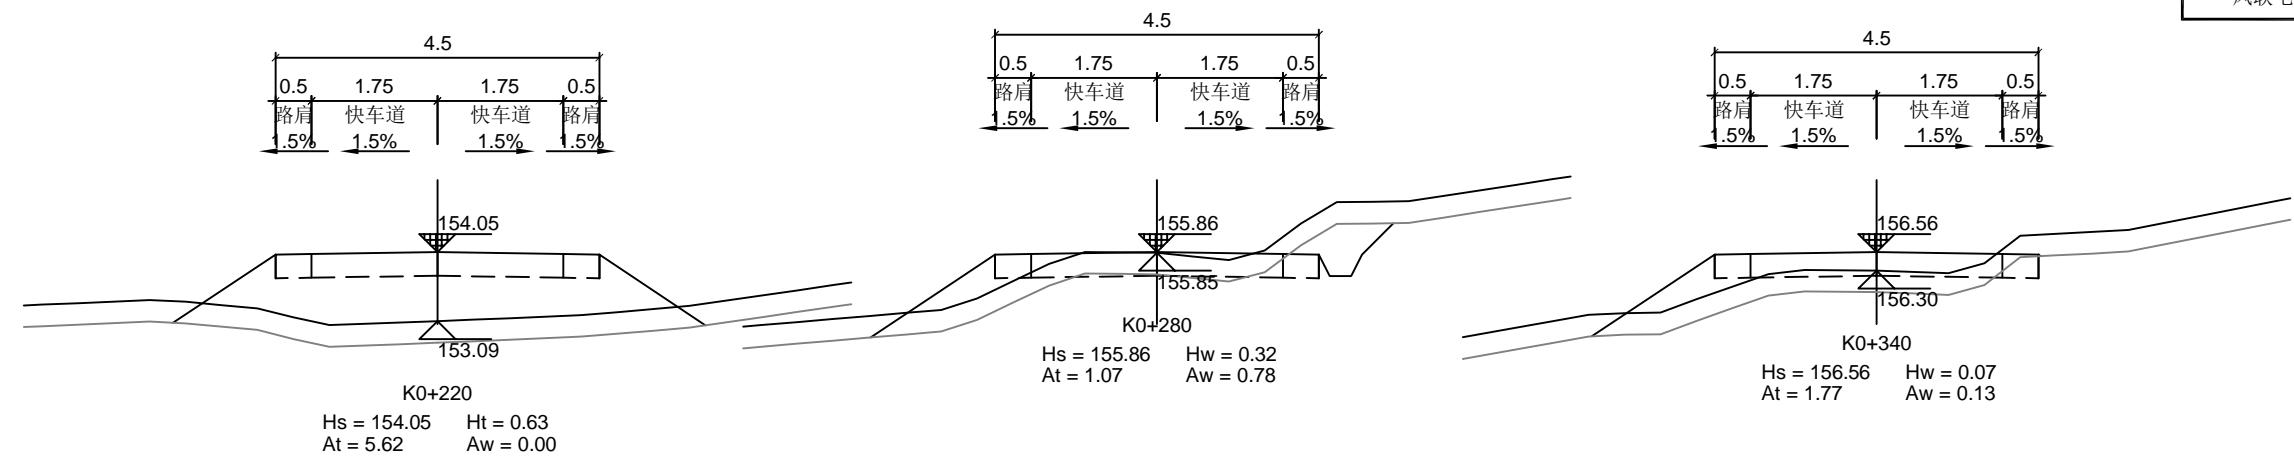

恒企工程技术集团有限公司

建筑工程(建筑工程):甲级;市政工程(道路、桥梁、给水、排水):乙级;
城乡规划:乙级;工程咨询:乙级;风景园林工程:乙级;公路工程:丙级;
工程监理:建筑工程甲级、市政工程乙级;工程勘察:乙级
联系电话:0771-5605292 投诉电话:15994346269

审定
项目负责人
设计人

杨金璋
韦耐荣
覃巧芬

杨金璋
蒋文静
覃文静

审核
专业负责人
校对

蒋文静
蒋文静
韦耐荣

施工图设计

施工图设计




建设单位

上思县农业农村局
2025年叫安镇熟康村凤联屯产业道路项目

图纸名称

路基土方横断面图


图号	FL-08
设计号	HQA2508039
专业	道路工程
日期	2025.07

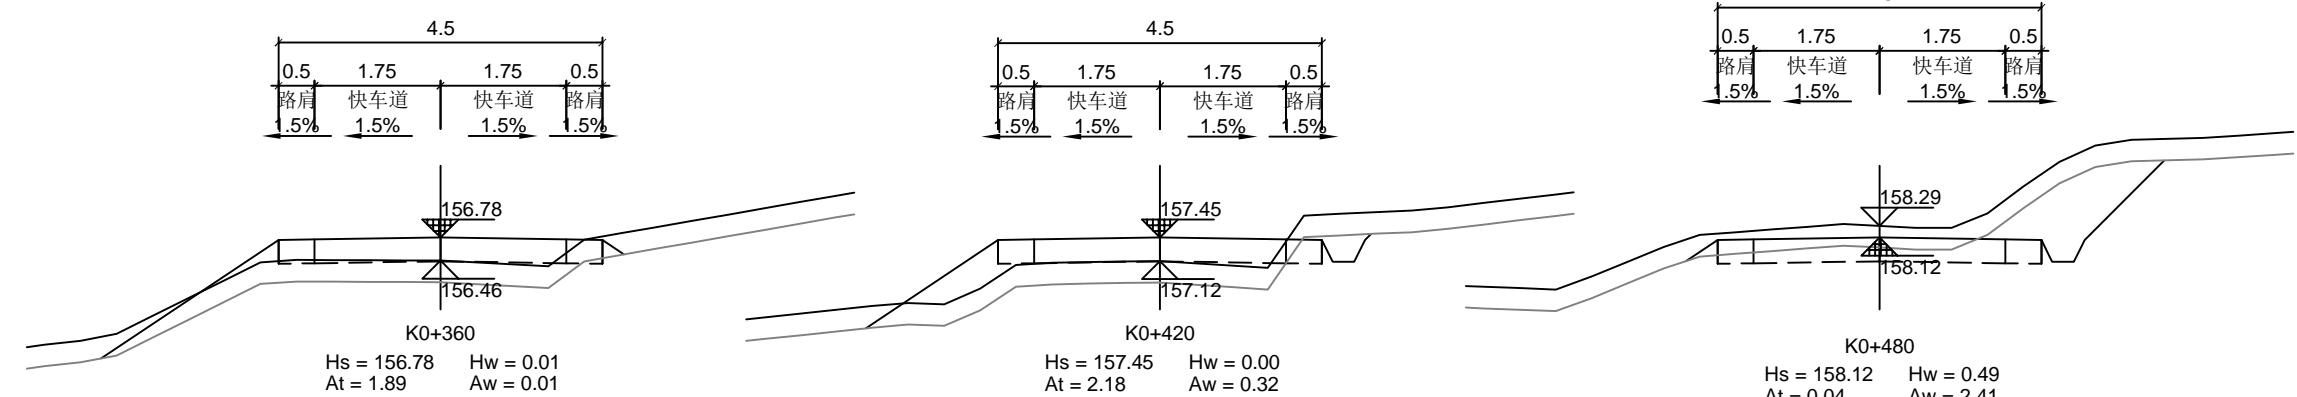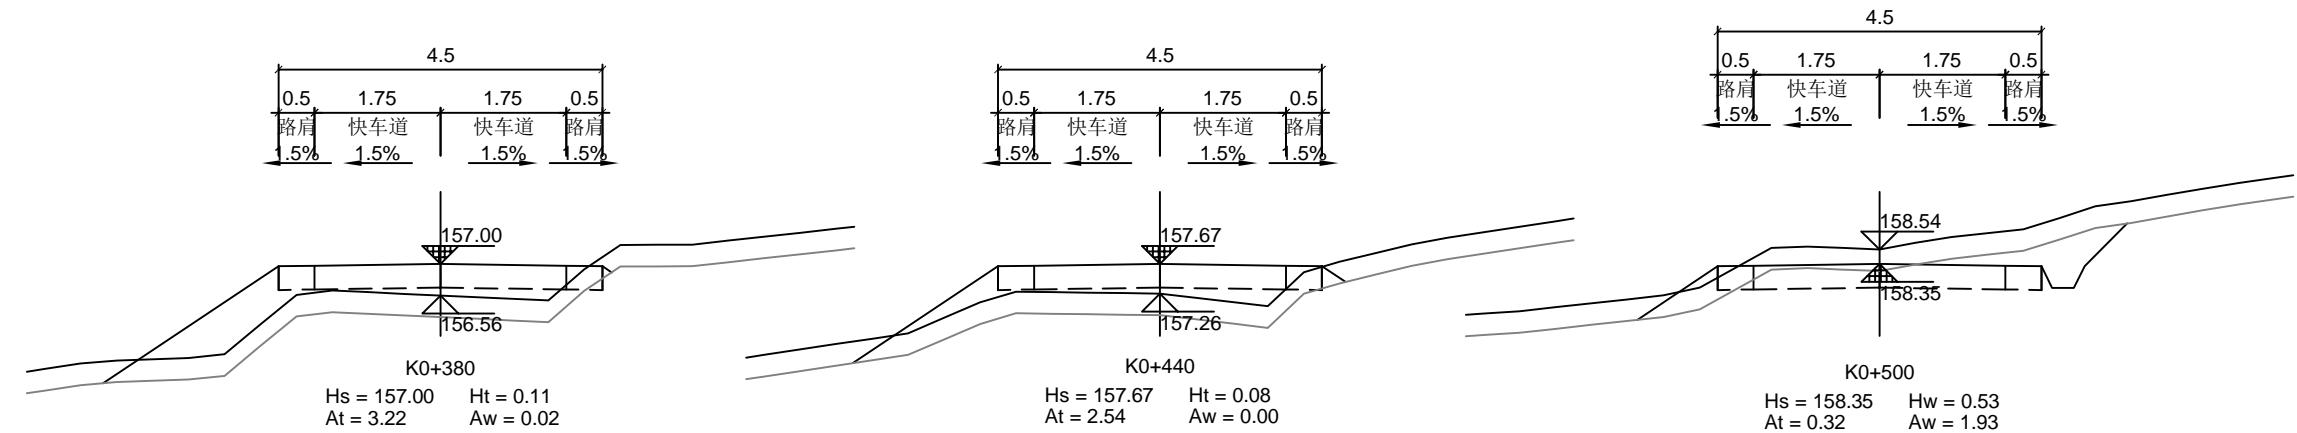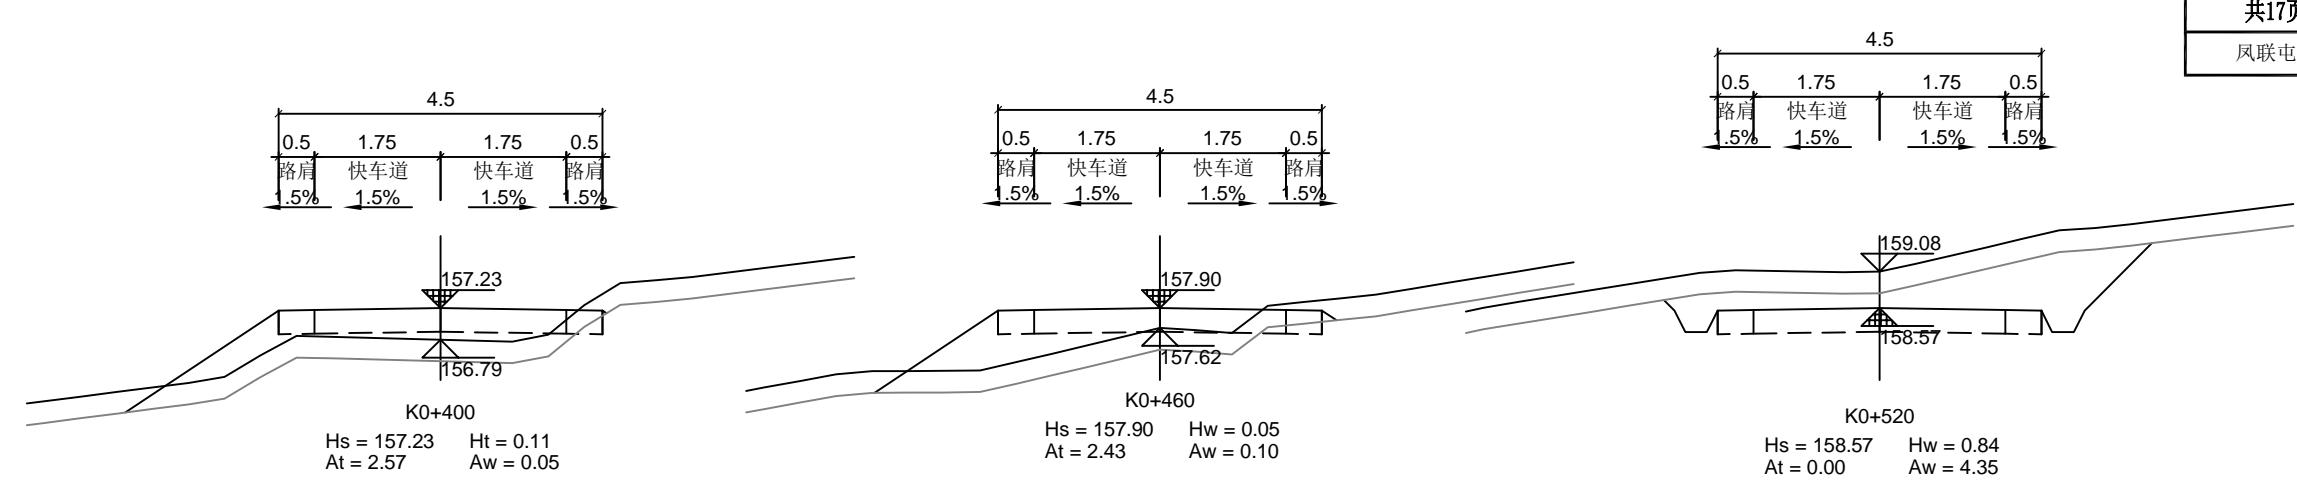

恒企工程技术集团有限公司

建筑工程(建筑工程): 甲级; 市政工程(道路、桥梁、给水、排水): 乙级;
城乡规划: 乙级; 工程咨询: 乙级; 风景园林工程: 乙级; 公路工程: 丙级;
工程监理: (建筑工程)甲级、(市政工程)乙级; 工程勘察: 乙级
联系电话: 0771-5605292 投诉电话: 15994346269

	审定	杨金璋	杨金璋	审核	蒋文静	蒋文静	建设单位	上思县农业农村局	图号	FL-08
	项目负责人	韦耐荣	韦耐荣	专业负责人	蒋文静	蒋文静	工程名称	2025年叫安镇熟康村凤联屯产业道路项目	设计号	HQA2508039
				校对	韦耐荣	韦耐荣	图纸名称	路基土方横断面图	专业	道路工程
	设计人	覃巧芬	覃巧芬	设计阶段	施工图设计				日期	2025.07

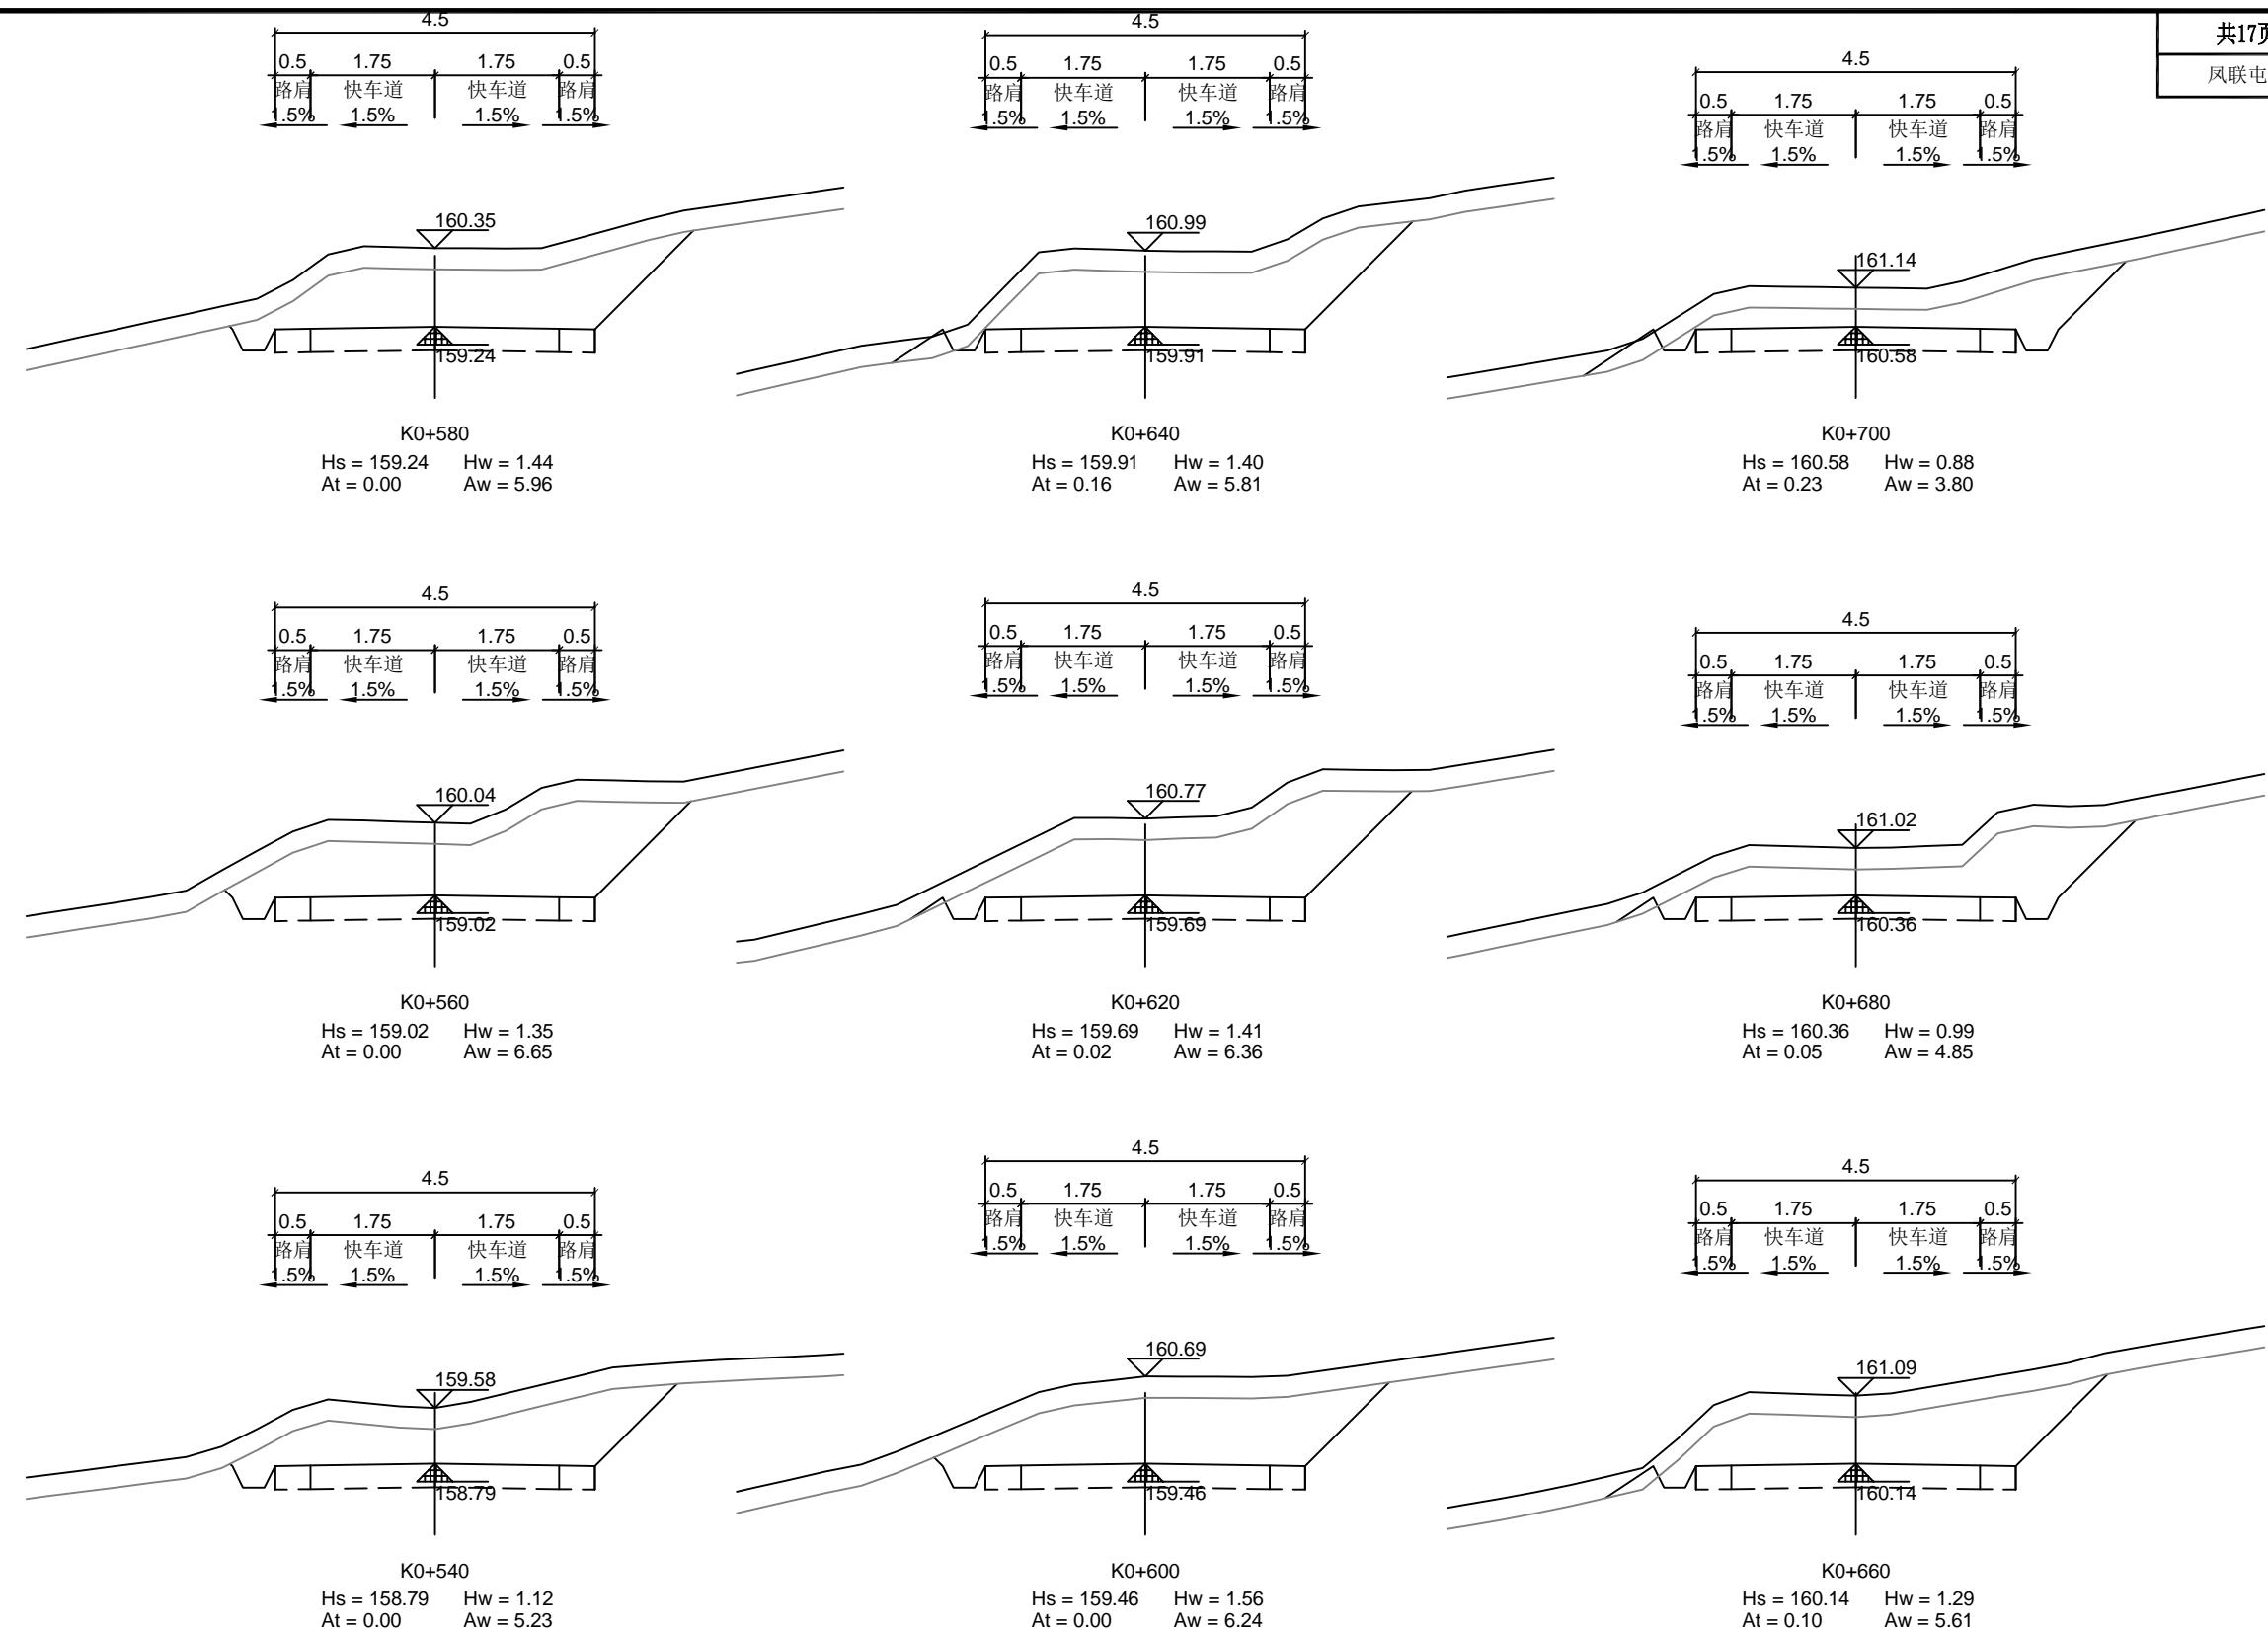




恒企工程技术集团有限公司

建筑工程(建筑工程):甲级;市政工程(道路、桥梁、给水、排水):乙级;
城乡规划:乙级;工程咨询:乙级;风景园林工程:乙级;公路工程:丙级;
工程监理:建筑工程甲级、市政工程乙级;工程勘察:乙级
联系电话:0771-5605292 投诉电话:15994346269

项目负责人	审定	杨金璋	杨金璋	审核	蒋文静	蒋文静
	韦耐荣	韦耐荣	专业负责人	蒋文静	蒋文静	
			校对	韦耐荣	韦耐荣	

设计人	覃巧芬	覃巧芬	设计阶段	施工图设计
-----	-----	-----	------	-------

建设单位	上思县农业农村局	图号	FL-08
工程名称	2025年叫安镇熟康村凤联屯产业道路项目	设计号	HQA2508039
图纸名称	路基土方横断面图	专业	道路工程
		日期	2025.07

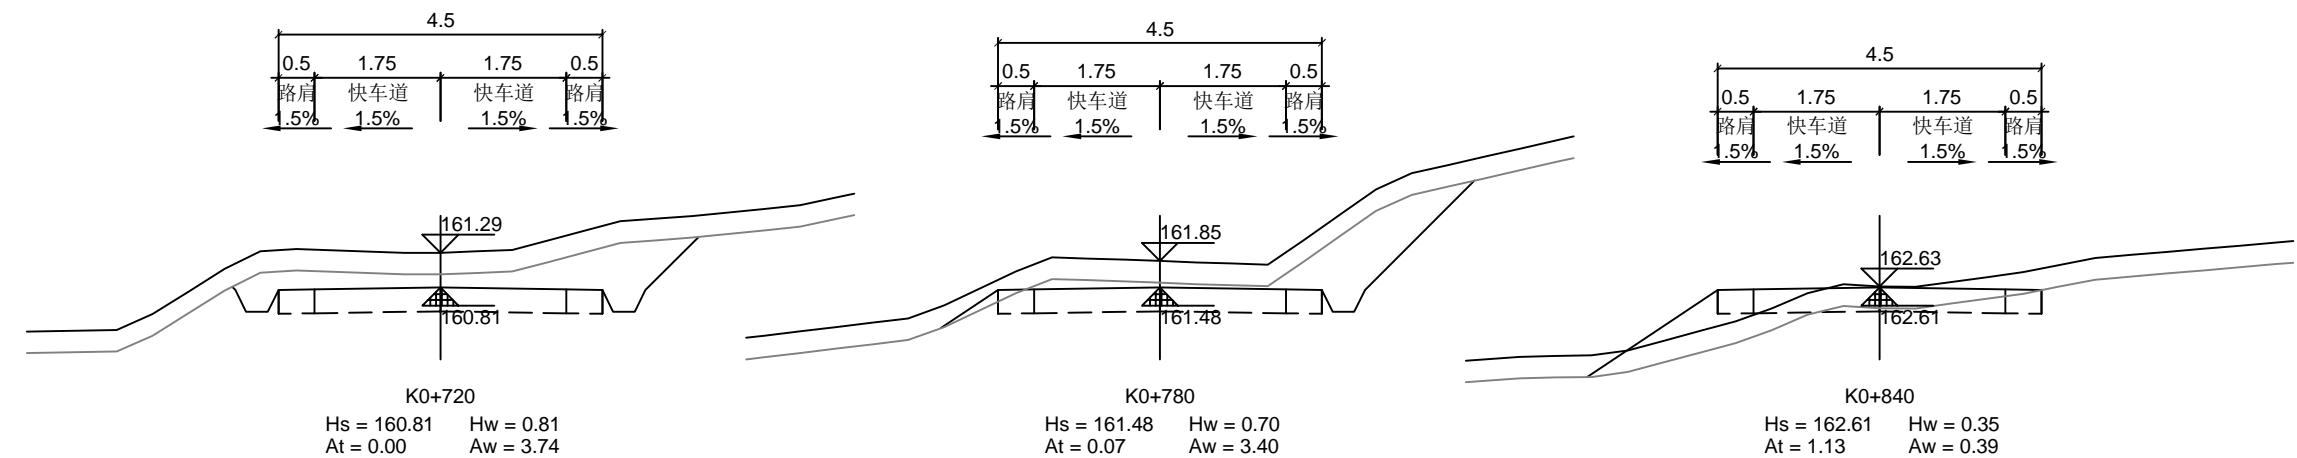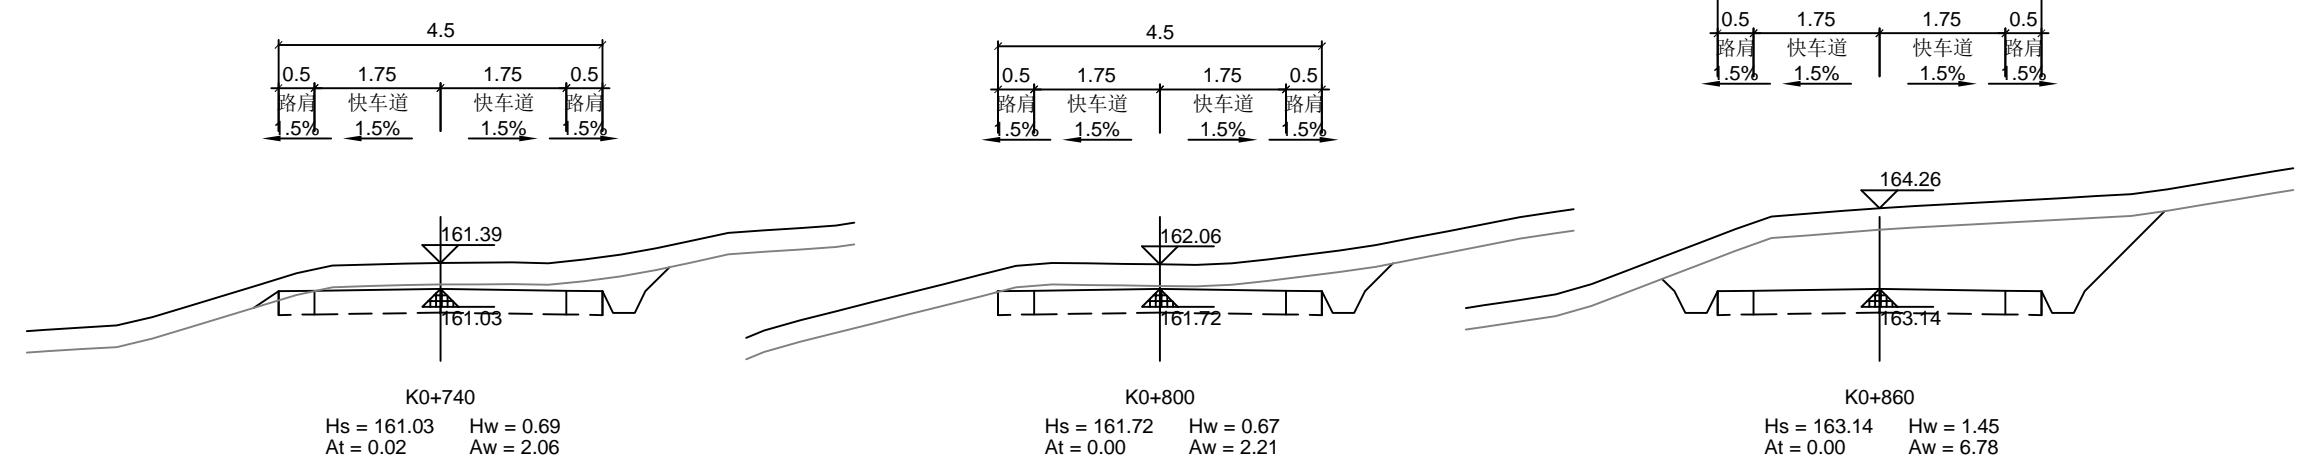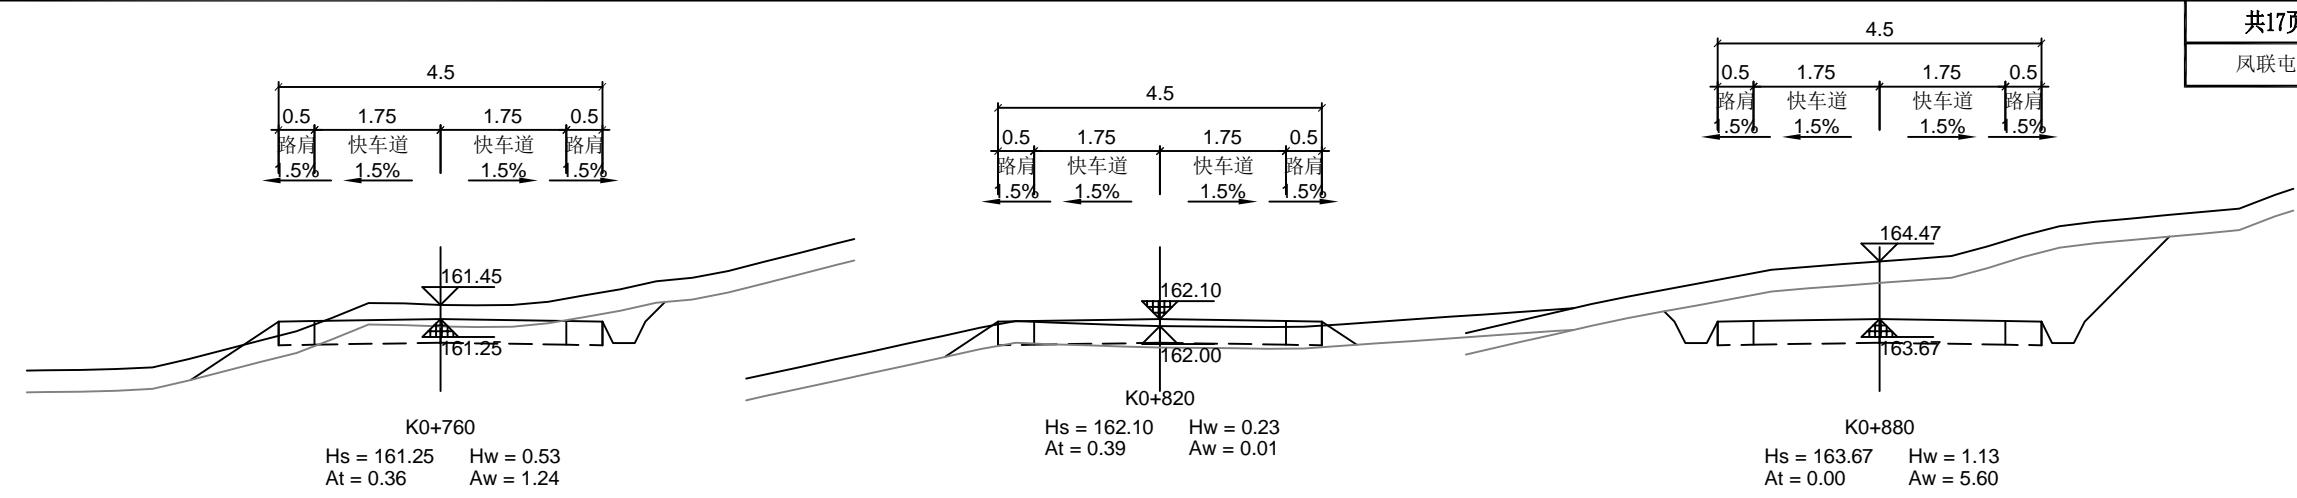


恒企工程技术集团有限公司

建筑工程(建筑工程):甲级;市政工程(道路、桥梁、给水、排水):乙级;
城乡规划:乙级;工程咨询:乙级;风景园林工程:乙级;公路工程:丙级;
工程监理: (建筑工程)甲级、(市政工程)乙级; 工程勘察:乙级
联系电话:0771-5605292 投诉电话:15994346269

	审定	杨金璋	杨金璋	审核	蒋文静	蒋文静
项目负责人	韦耐荣	韦耐荣	专业负责人	蒋文静	蒋文静	
		校对	韦耐荣	韦耐荣		
设计人	覃巧芬	覃巧芬	设计阶段	施工图设计		

建设单位	上思县农业农村局			图号	FL-08
工程名称	2025年叫安镇熟康村凤联屯产业道路项目			设计号	HQA2508039
图纸名称	路基土方横断面图			专业	道路工程
				日期	2025.07

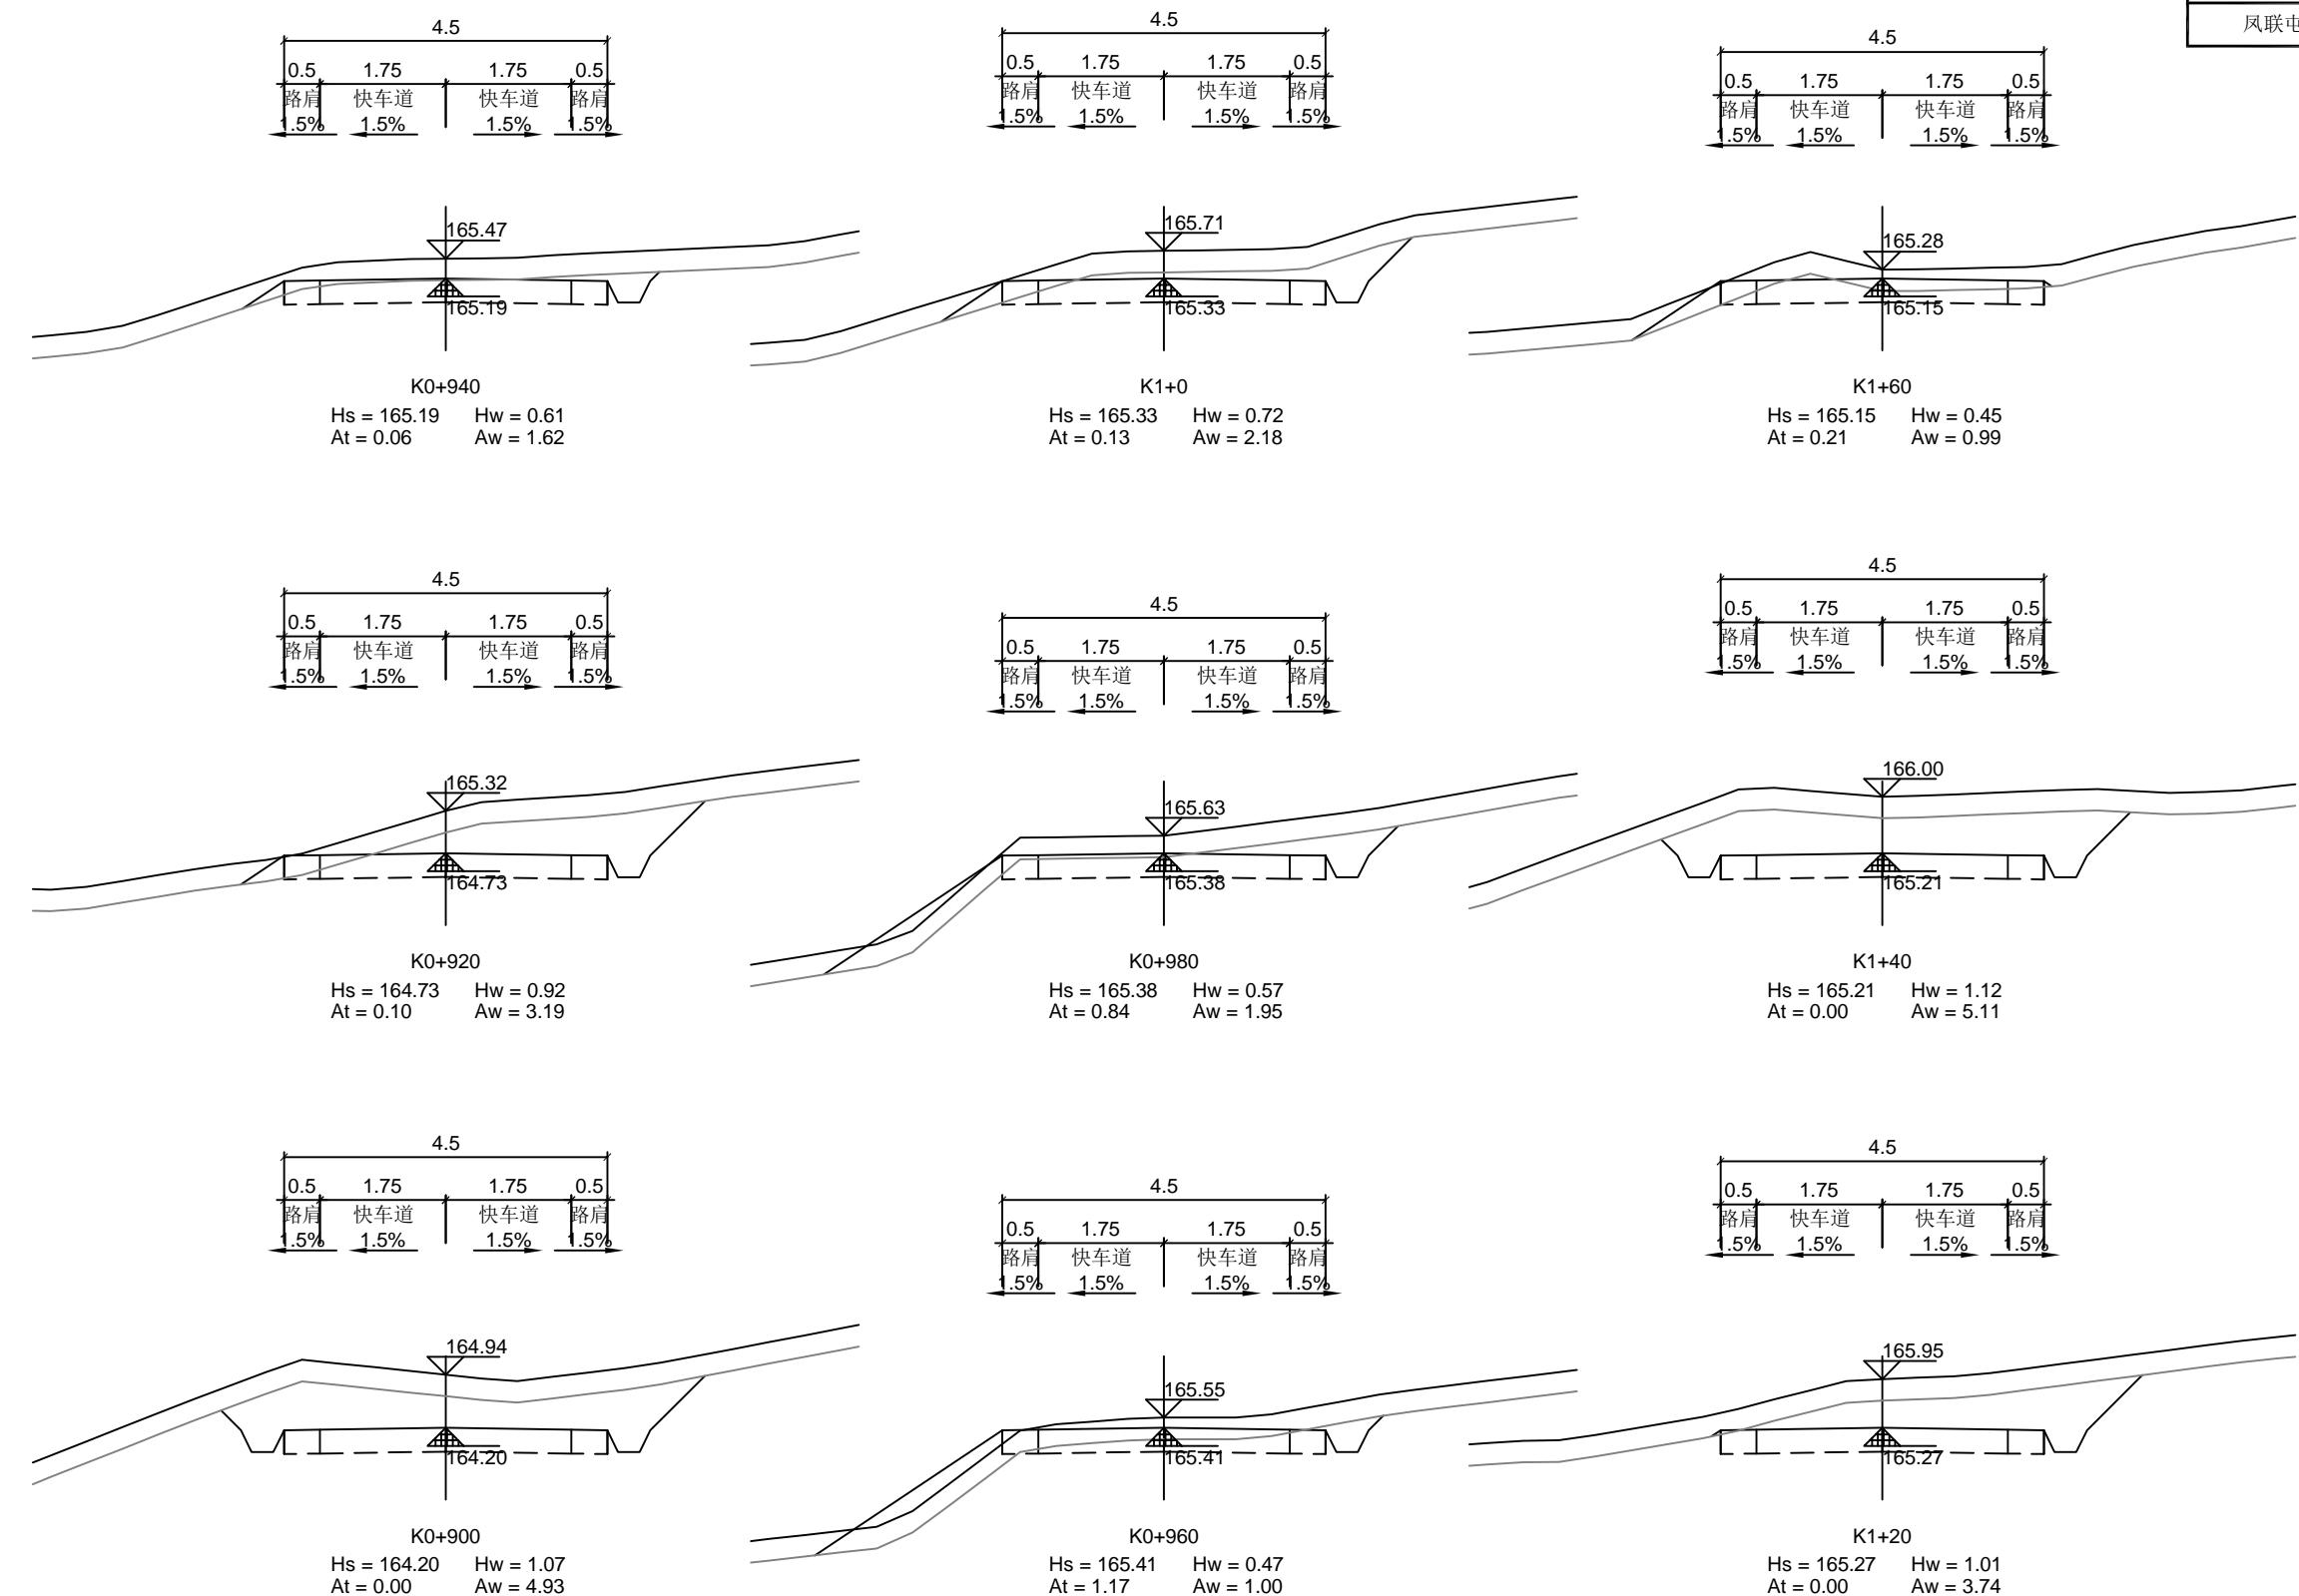

恒企工程技术集团有限公司

建筑工程(建筑工程):甲级;市政工程(道路、桥梁、给水、排水):乙级;
城乡规划:乙级;工程咨询:乙级;风景园林工程:乙级;公路工程:丙级;
工程监理:建筑工程甲级、市政工程乙级;工程勘察:乙级
联系电话:0771-5605292 投诉电话:15994346269

审定

项目负责人

设计人

杨金璋

韦耐荣

覃巧芬

杨金璋

蒋文静

覃文静

审核

专业负责人

韦耐荣

蒋文静

蒋文静

覃文静

建设单位

工程名称

图纸名称

上思县农业农村局

2025年叫安镇熟康村凤联屯产业道路项目


路基土方横断面图

图号 FL-08


设计号 HQA2508039


专业 道路工程

日期 2025.07


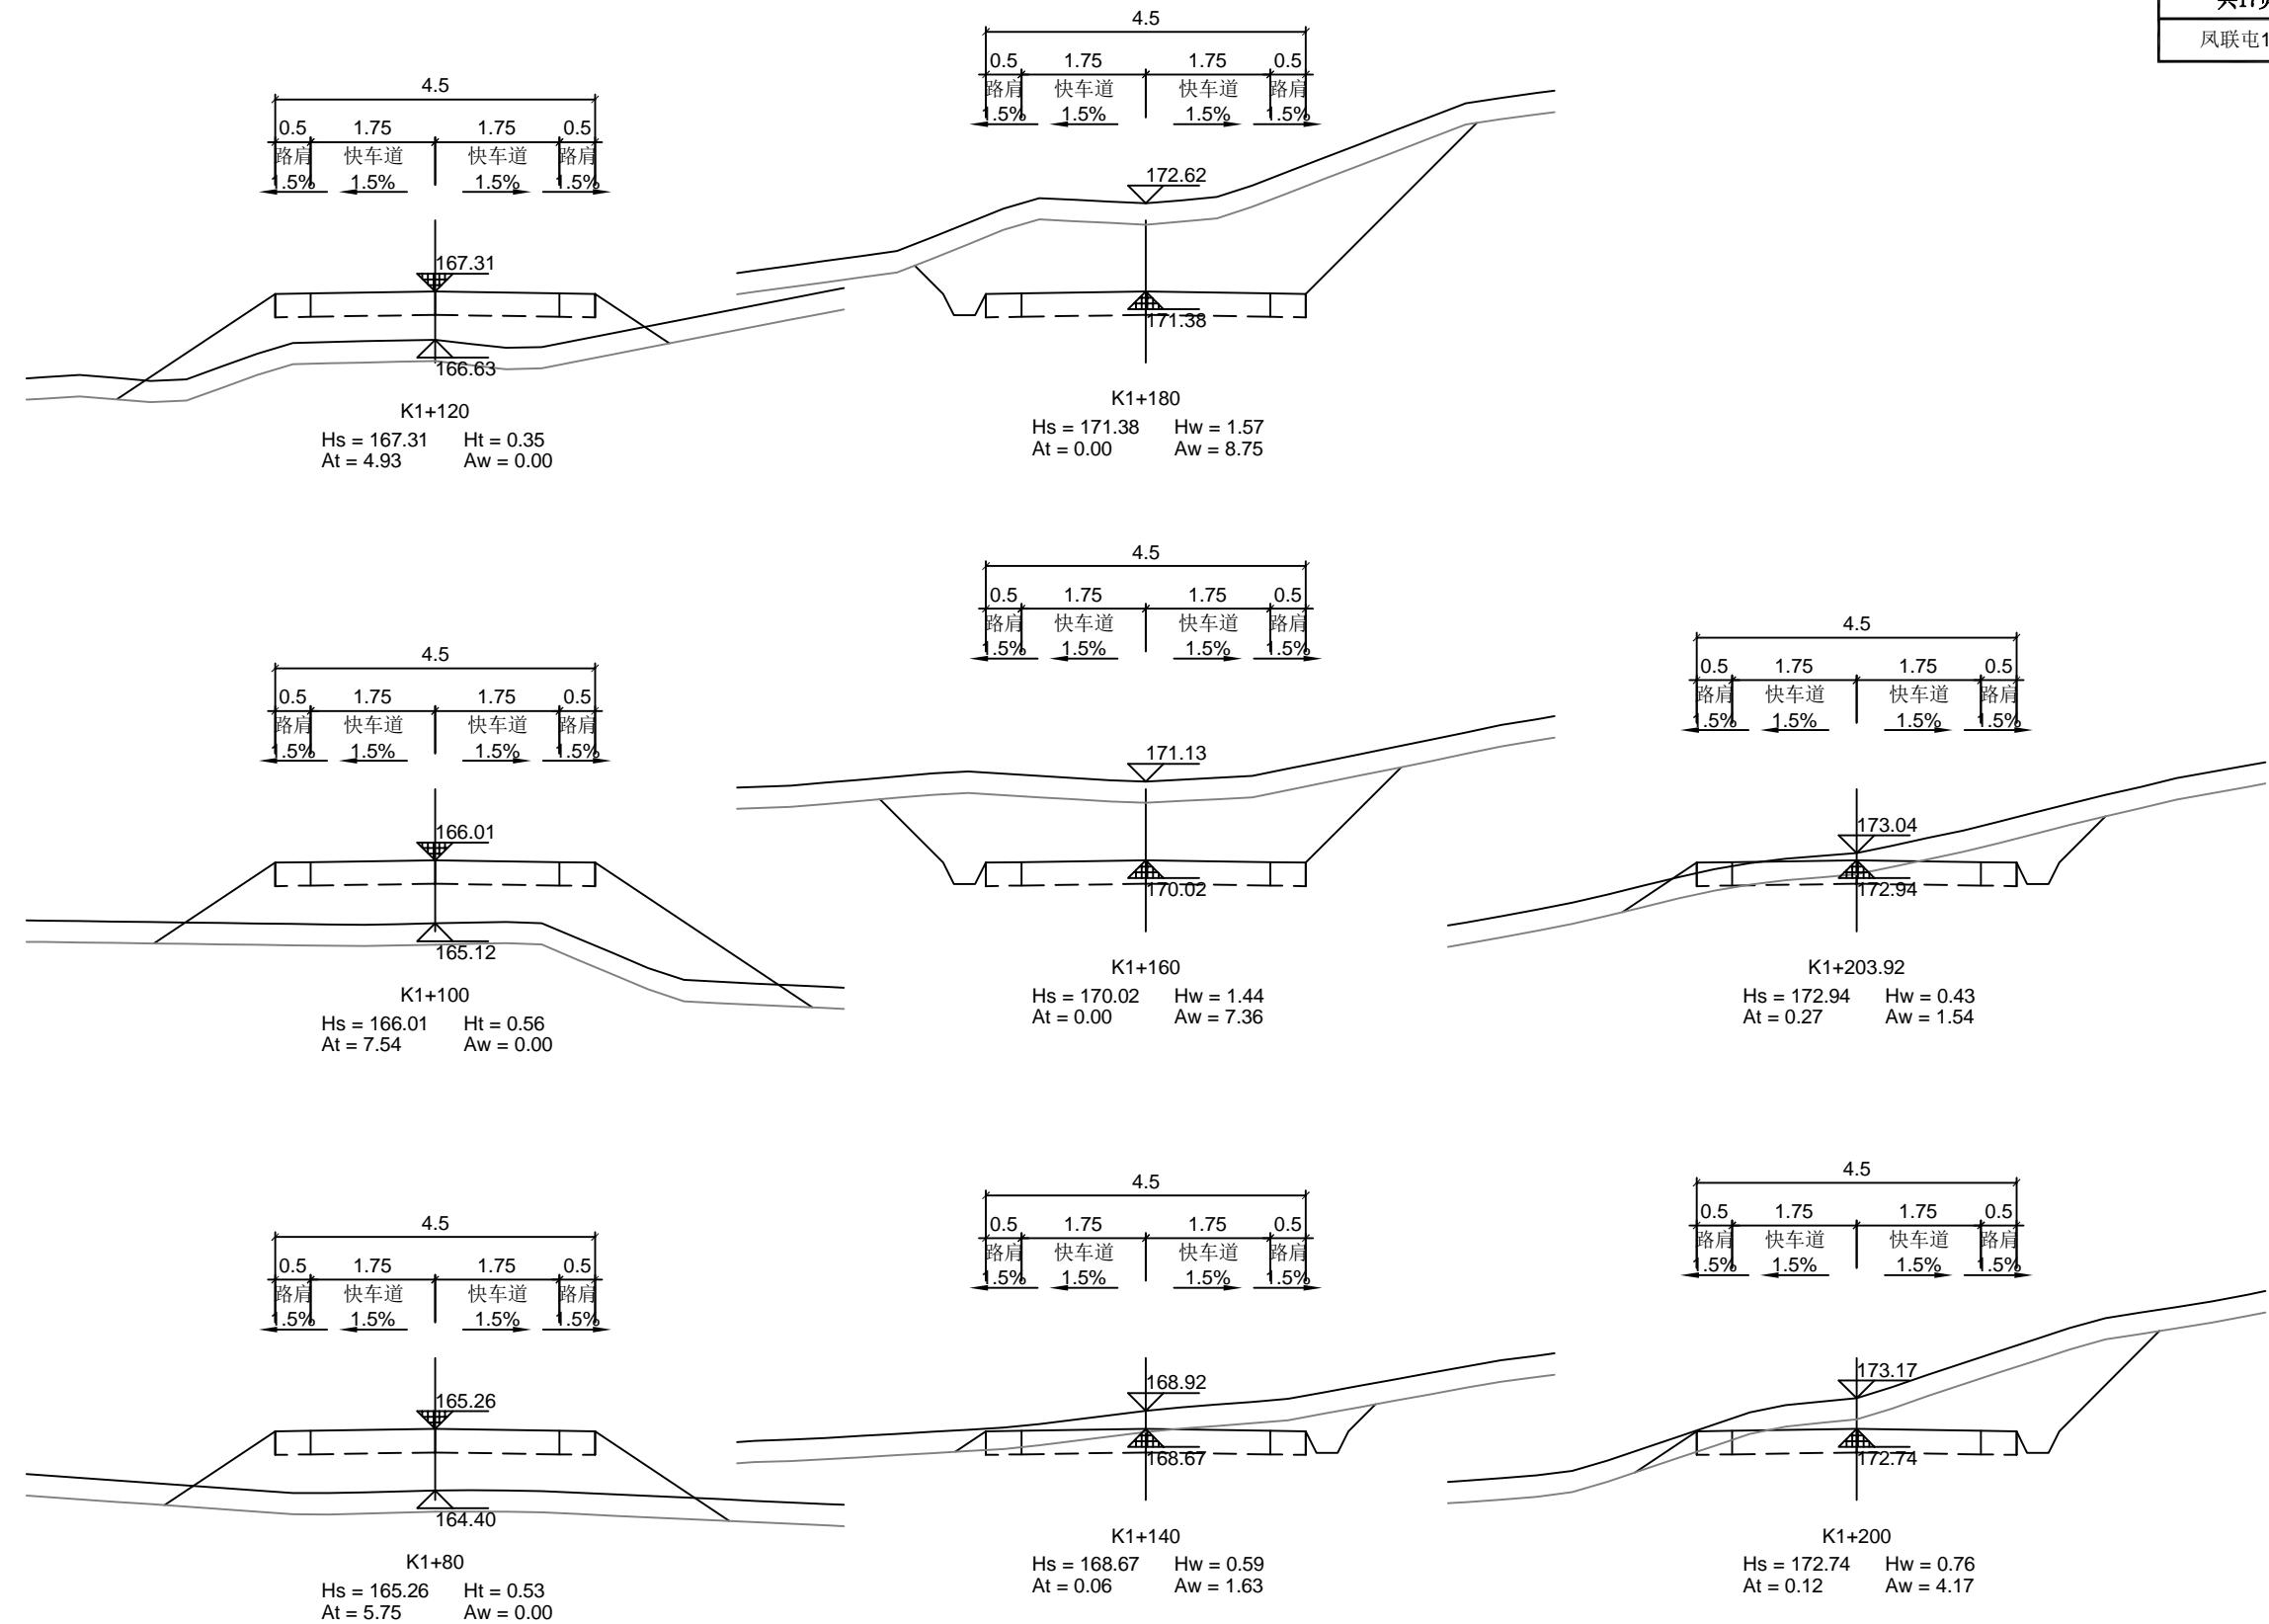

恒企工程技术集团有限公司

建筑工程(建筑工程):甲级;市政工程(道路、桥梁、给水、排水):乙级;
城乡规划:乙级;工程咨询:乙级;风景园林工程:乙级;公路工程:丙级;
工程监理:建筑工程甲级、市政工程乙级;工程勘察:乙级
联系电话:0771-5605292 投诉电话:15994346269

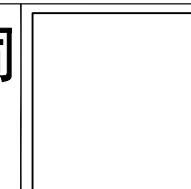
审定
项目负责人
设计人
杨金璋
韦耐荣
覃巧芬
杨金璋
专业负责人
覃巧芬
审核
蒋文静
韦耐荣
蒋文静
蒋文静
覃巧芬
建设单位
工程名称
图纸名称
上思县农业农村局
2025年叫安镇熟康村凤联屯产业道路项目
路基土方横断面图
图号 FL-08
设计号 HQA2508039
专业 道路工程
日期 2025.07

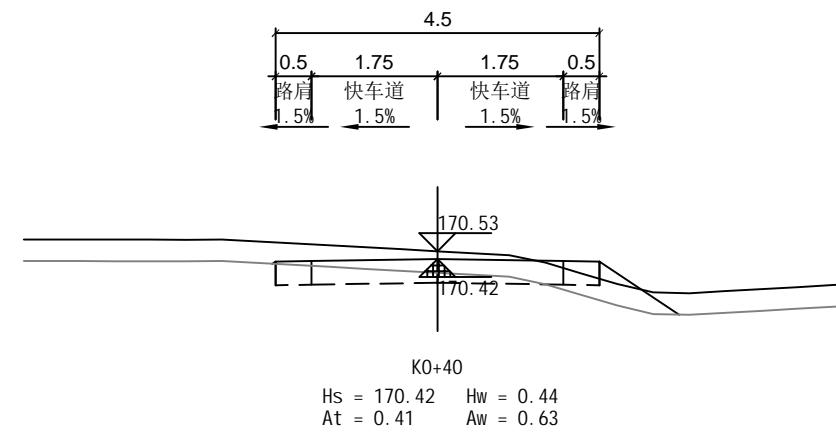

右幅图

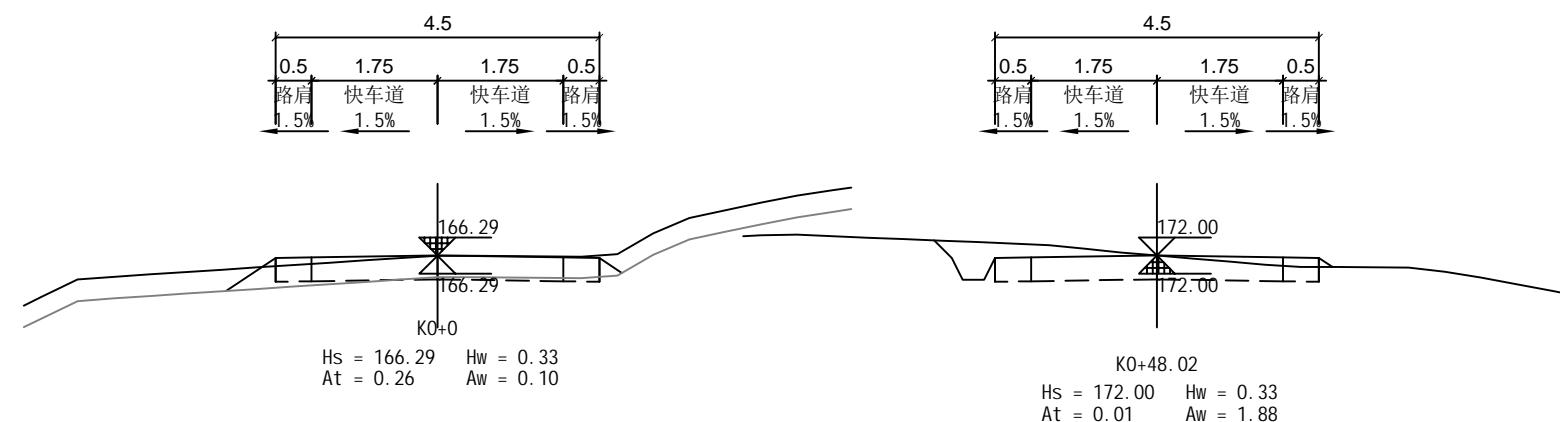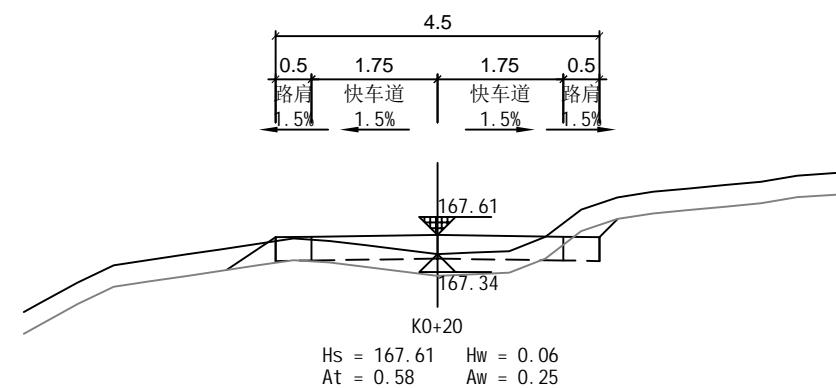

恒企工程技术集团有限公司

建筑工程(建筑工程):甲级;市政工程(道路、桥梁、给水、排水):乙级;
城乡规划:乙级;工程咨询:乙级;风景园林工程:乙级;公路工程:丙级;
工程监理:建筑工程甲级、市政工程乙级;工程勘察:乙级
联系电话:0771-5605292 投诉电话:15994346269

--

审定
项目负责人
设计人

杨金璋
韦耐荣
覃巧芬

杨金璋
专业负责人
覃巧芬

审核
蒋文静




蒋文静
韦耐荣

施工图设计

建设单位

上思县农业农村局
2025年叫安镇熟康村凤联屯产业道路项目

图号	FL-08
设计号	HQA2508039
专业	道路工程
日期	2025.07

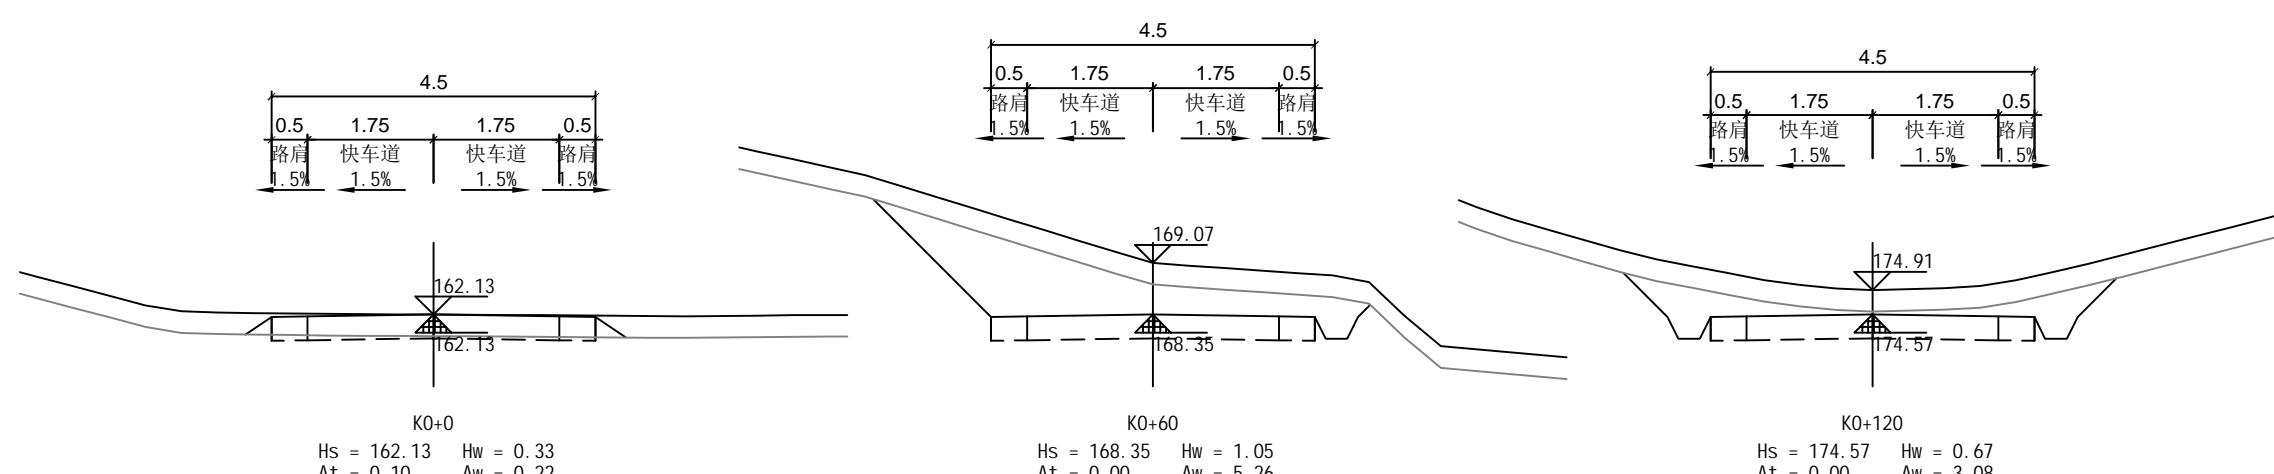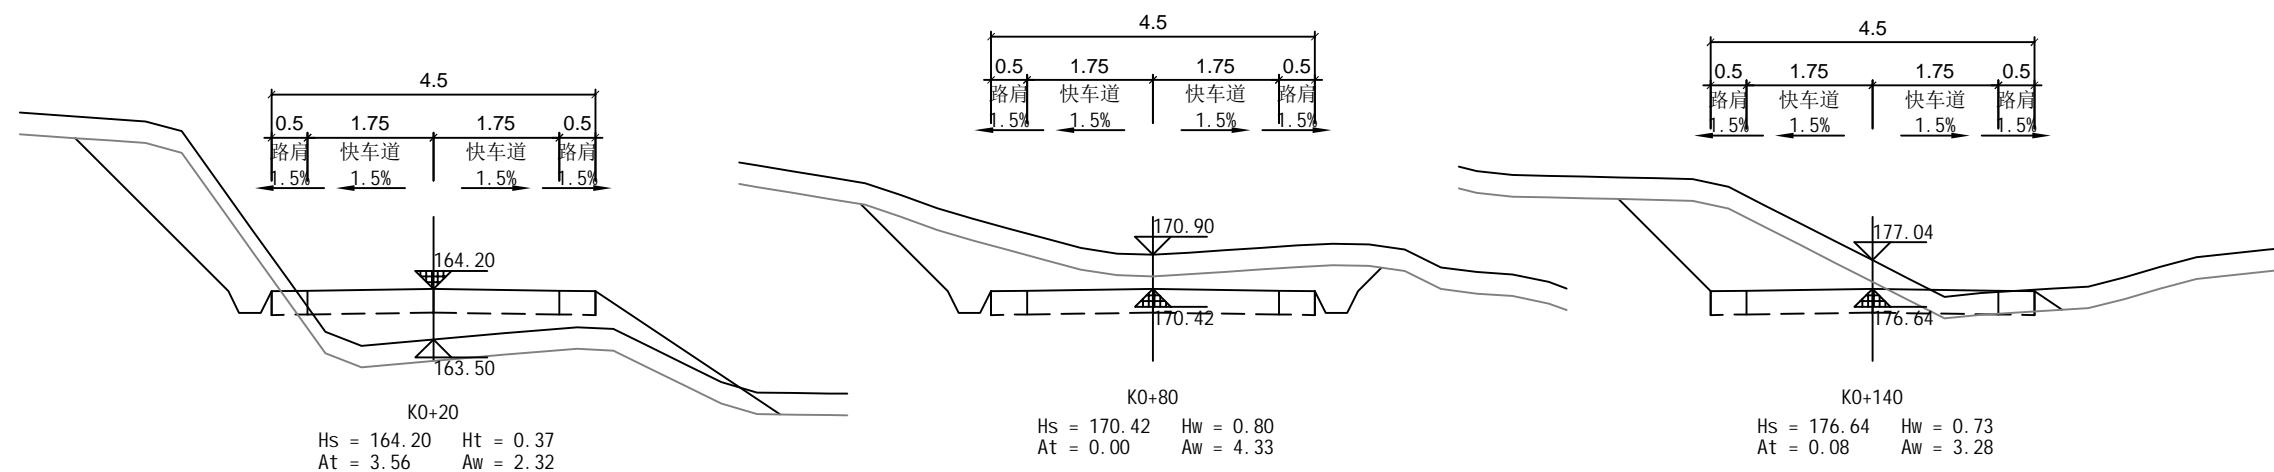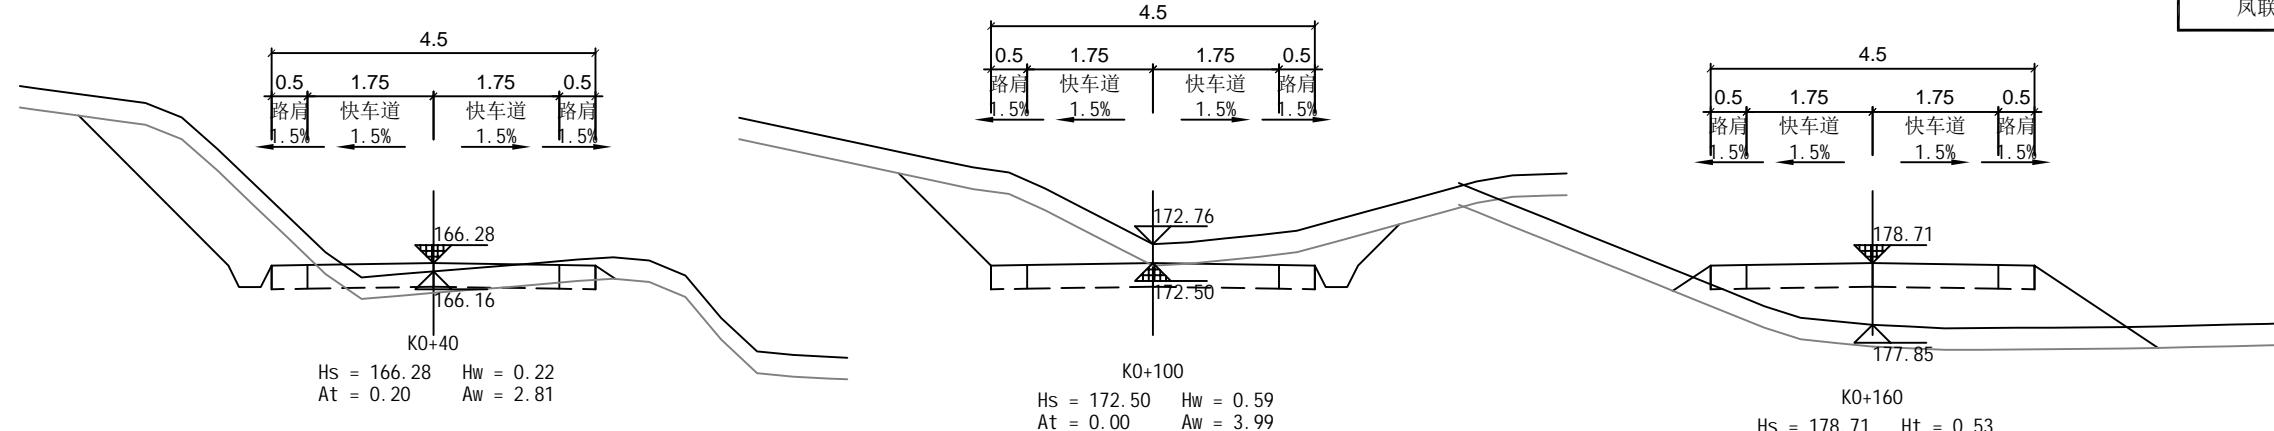




恒企工程技术集团有限公司

建筑工程(建筑工程):甲级;市政工程(道路、桥梁、给水、排水):乙级;
城乡规划:乙级;工程咨询:乙级;风景园林工程:乙级;公路工程:丙级;
工程监理:建筑工程甲级、市政工程乙级;工程勘察:乙级
联系电话:0771-5605292 投诉电话:15994346269

项目负责人	审定	杨金璋	杨金璋	审核	蒋文静	蒋文静
	韦耐荣	韦耐荣	专业负责人	蒋文静	蒋文静	
			校对	韦耐荣	韦耐荣	

设计人	覃巧芬	覃巧芬	设计阶段	施工图设计
-----	-----	-----	------	-------




建设单位	上思县农业农村局	图号	FL-08
工程名称	2025年叫安镇熟康村凤联屯产业道路项目	设计号	HQA2508039
图纸名称	路基土方横断面图	专业	道路工程
		日期	2025.07

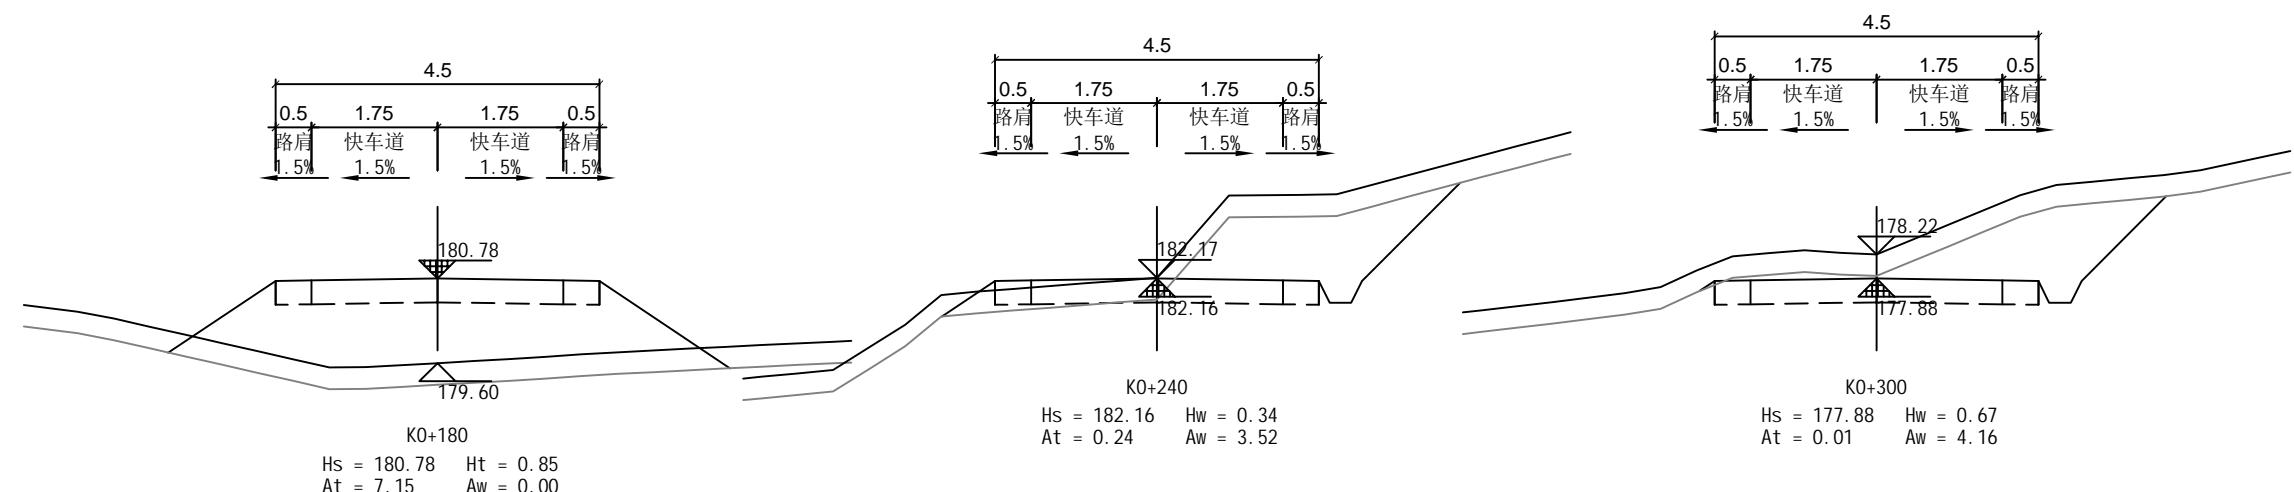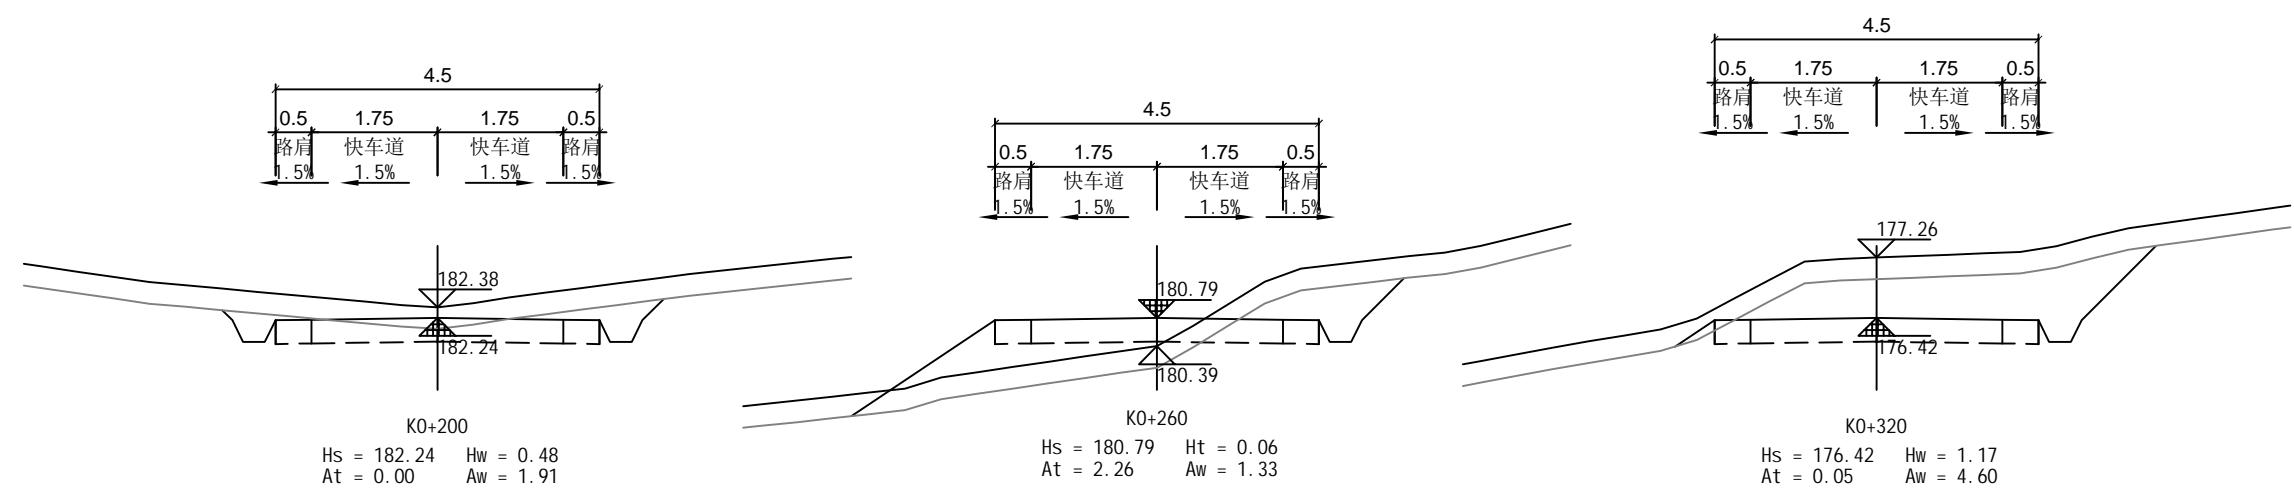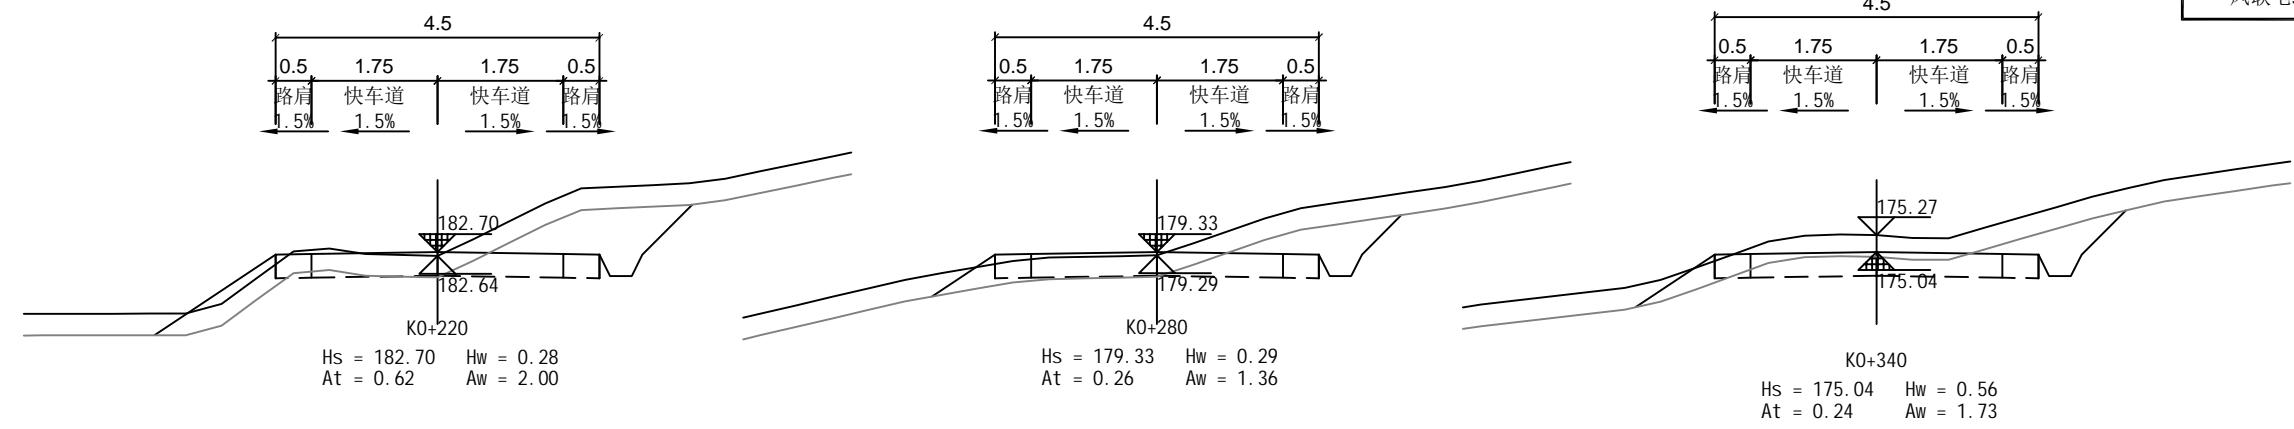

恒企工程技术集团有限公司

建筑工程(建筑工程):甲级;市政工程(道路、桥梁、给水、排水):乙级;
城乡规划:乙级;工程咨询:乙级;风景园林工程:乙级;公路工程:丙级;
工程监理:建筑工程甲级、市政工程乙级;工程勘察:乙级
联系电话:0771-5605292 投诉电话:15994346269

		审定	杨金璋	杨金璋	审核	蒋文静	蒋文静	建设单位	上思县农业农村局	图号	FL-08
		项目负责人	韦耐荣	韦耐荣	专业负责人	蒋文静	蒋文静			设计号	HQA2508039
					校对	韦耐荣	韦耐荣			专业	道路工程
		设计人	覃巧芬	覃巧芬	设计阶段	施工图设计		图纸名称	路基土方横断面图	日期	2025.07

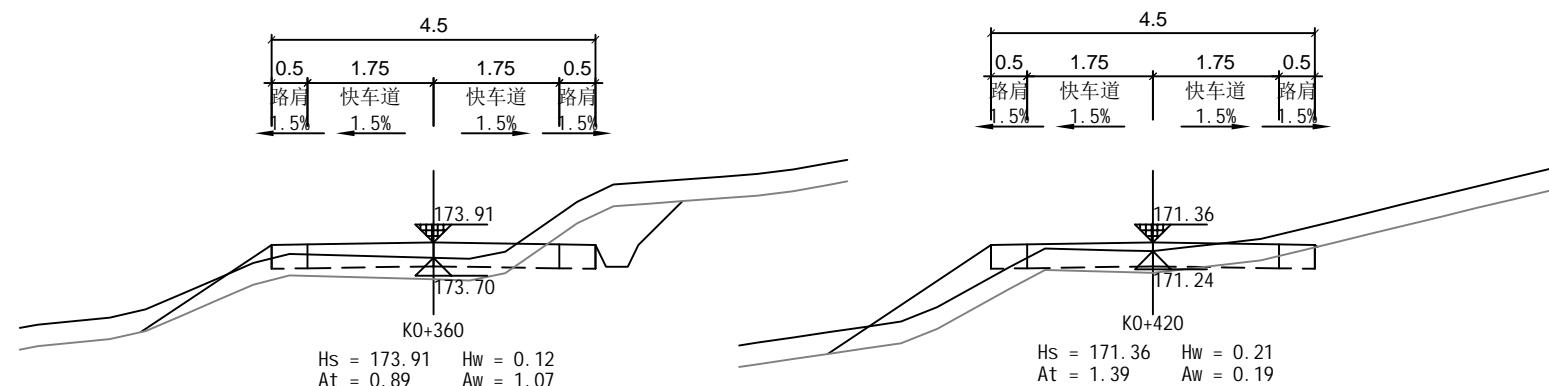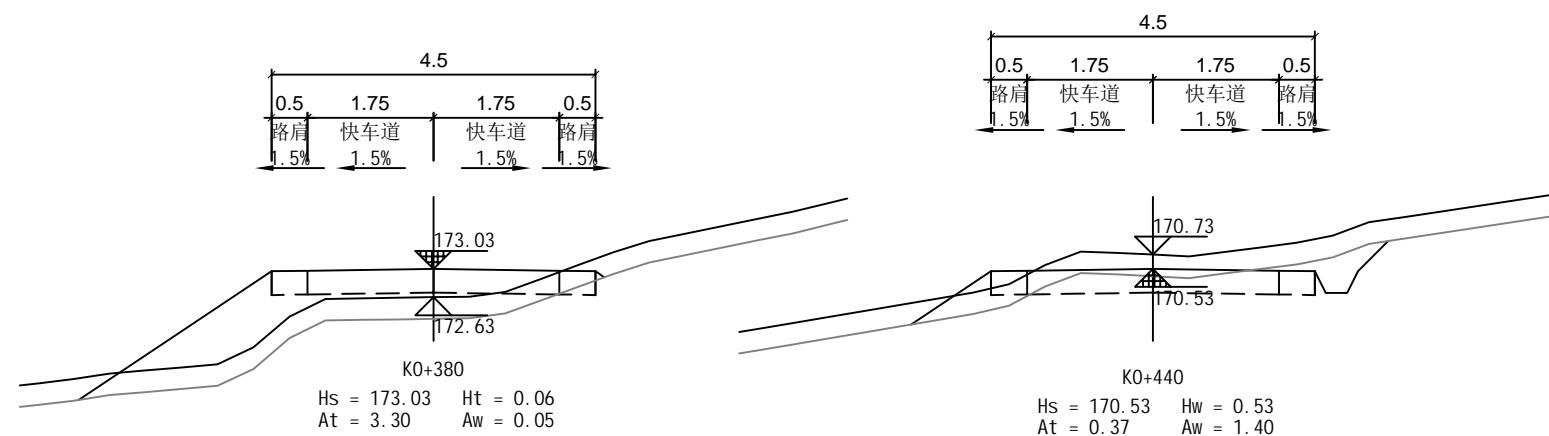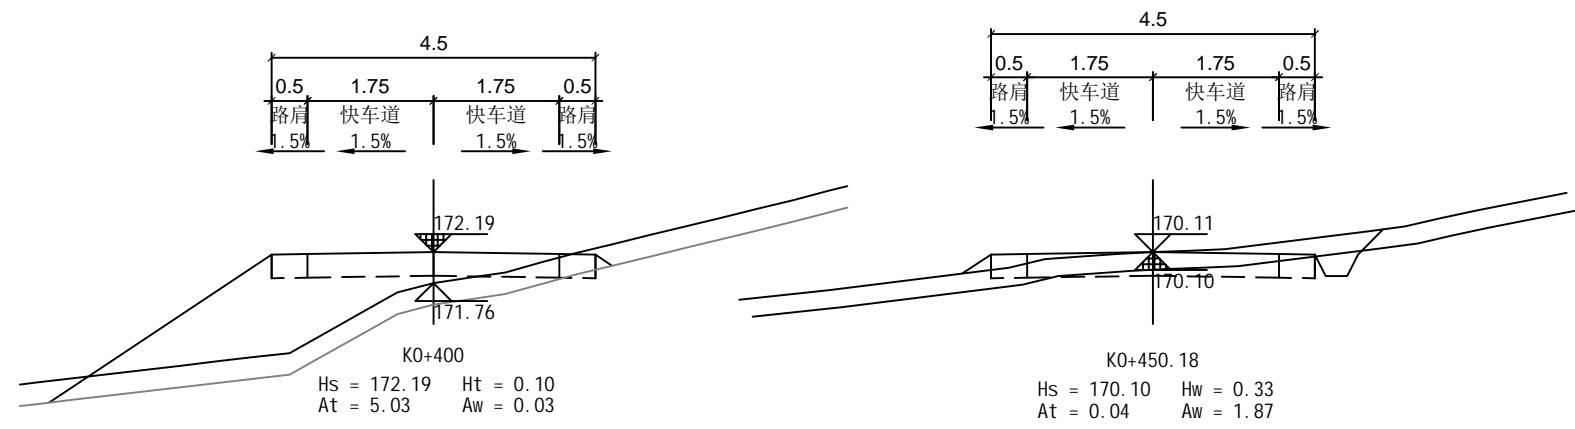

恒企工程技术集团有限公司

建筑工程(建筑工程):甲级;市政工程(道路、桥梁、给水、排水):乙级;
城乡规划:乙级;工程咨询:乙级;风景园林工程:乙级;公路工程:丙级;
工程监理:建筑工程甲级、市政工程乙级;工程勘察:乙级
联系电话:0771-5605292 投诉电话:15994346269

--

审定
项目负责人
设计人

杨金璋
韦耐荣
覃巧芬

杨金璋
专业负责人
覃巧芬

审核
蒋文静

蒋文静
韦耐荣


蒋文静
覃巧芬

施工图设计

建设单位
工程名称
图纸名称

上思县农业农村局
2025年叫安镇熟康村凤联屯产业道路项目
路基土方横断面图

图号	FL-08
设计号	HQA2508039
专业	道路工程
日期	2025.07

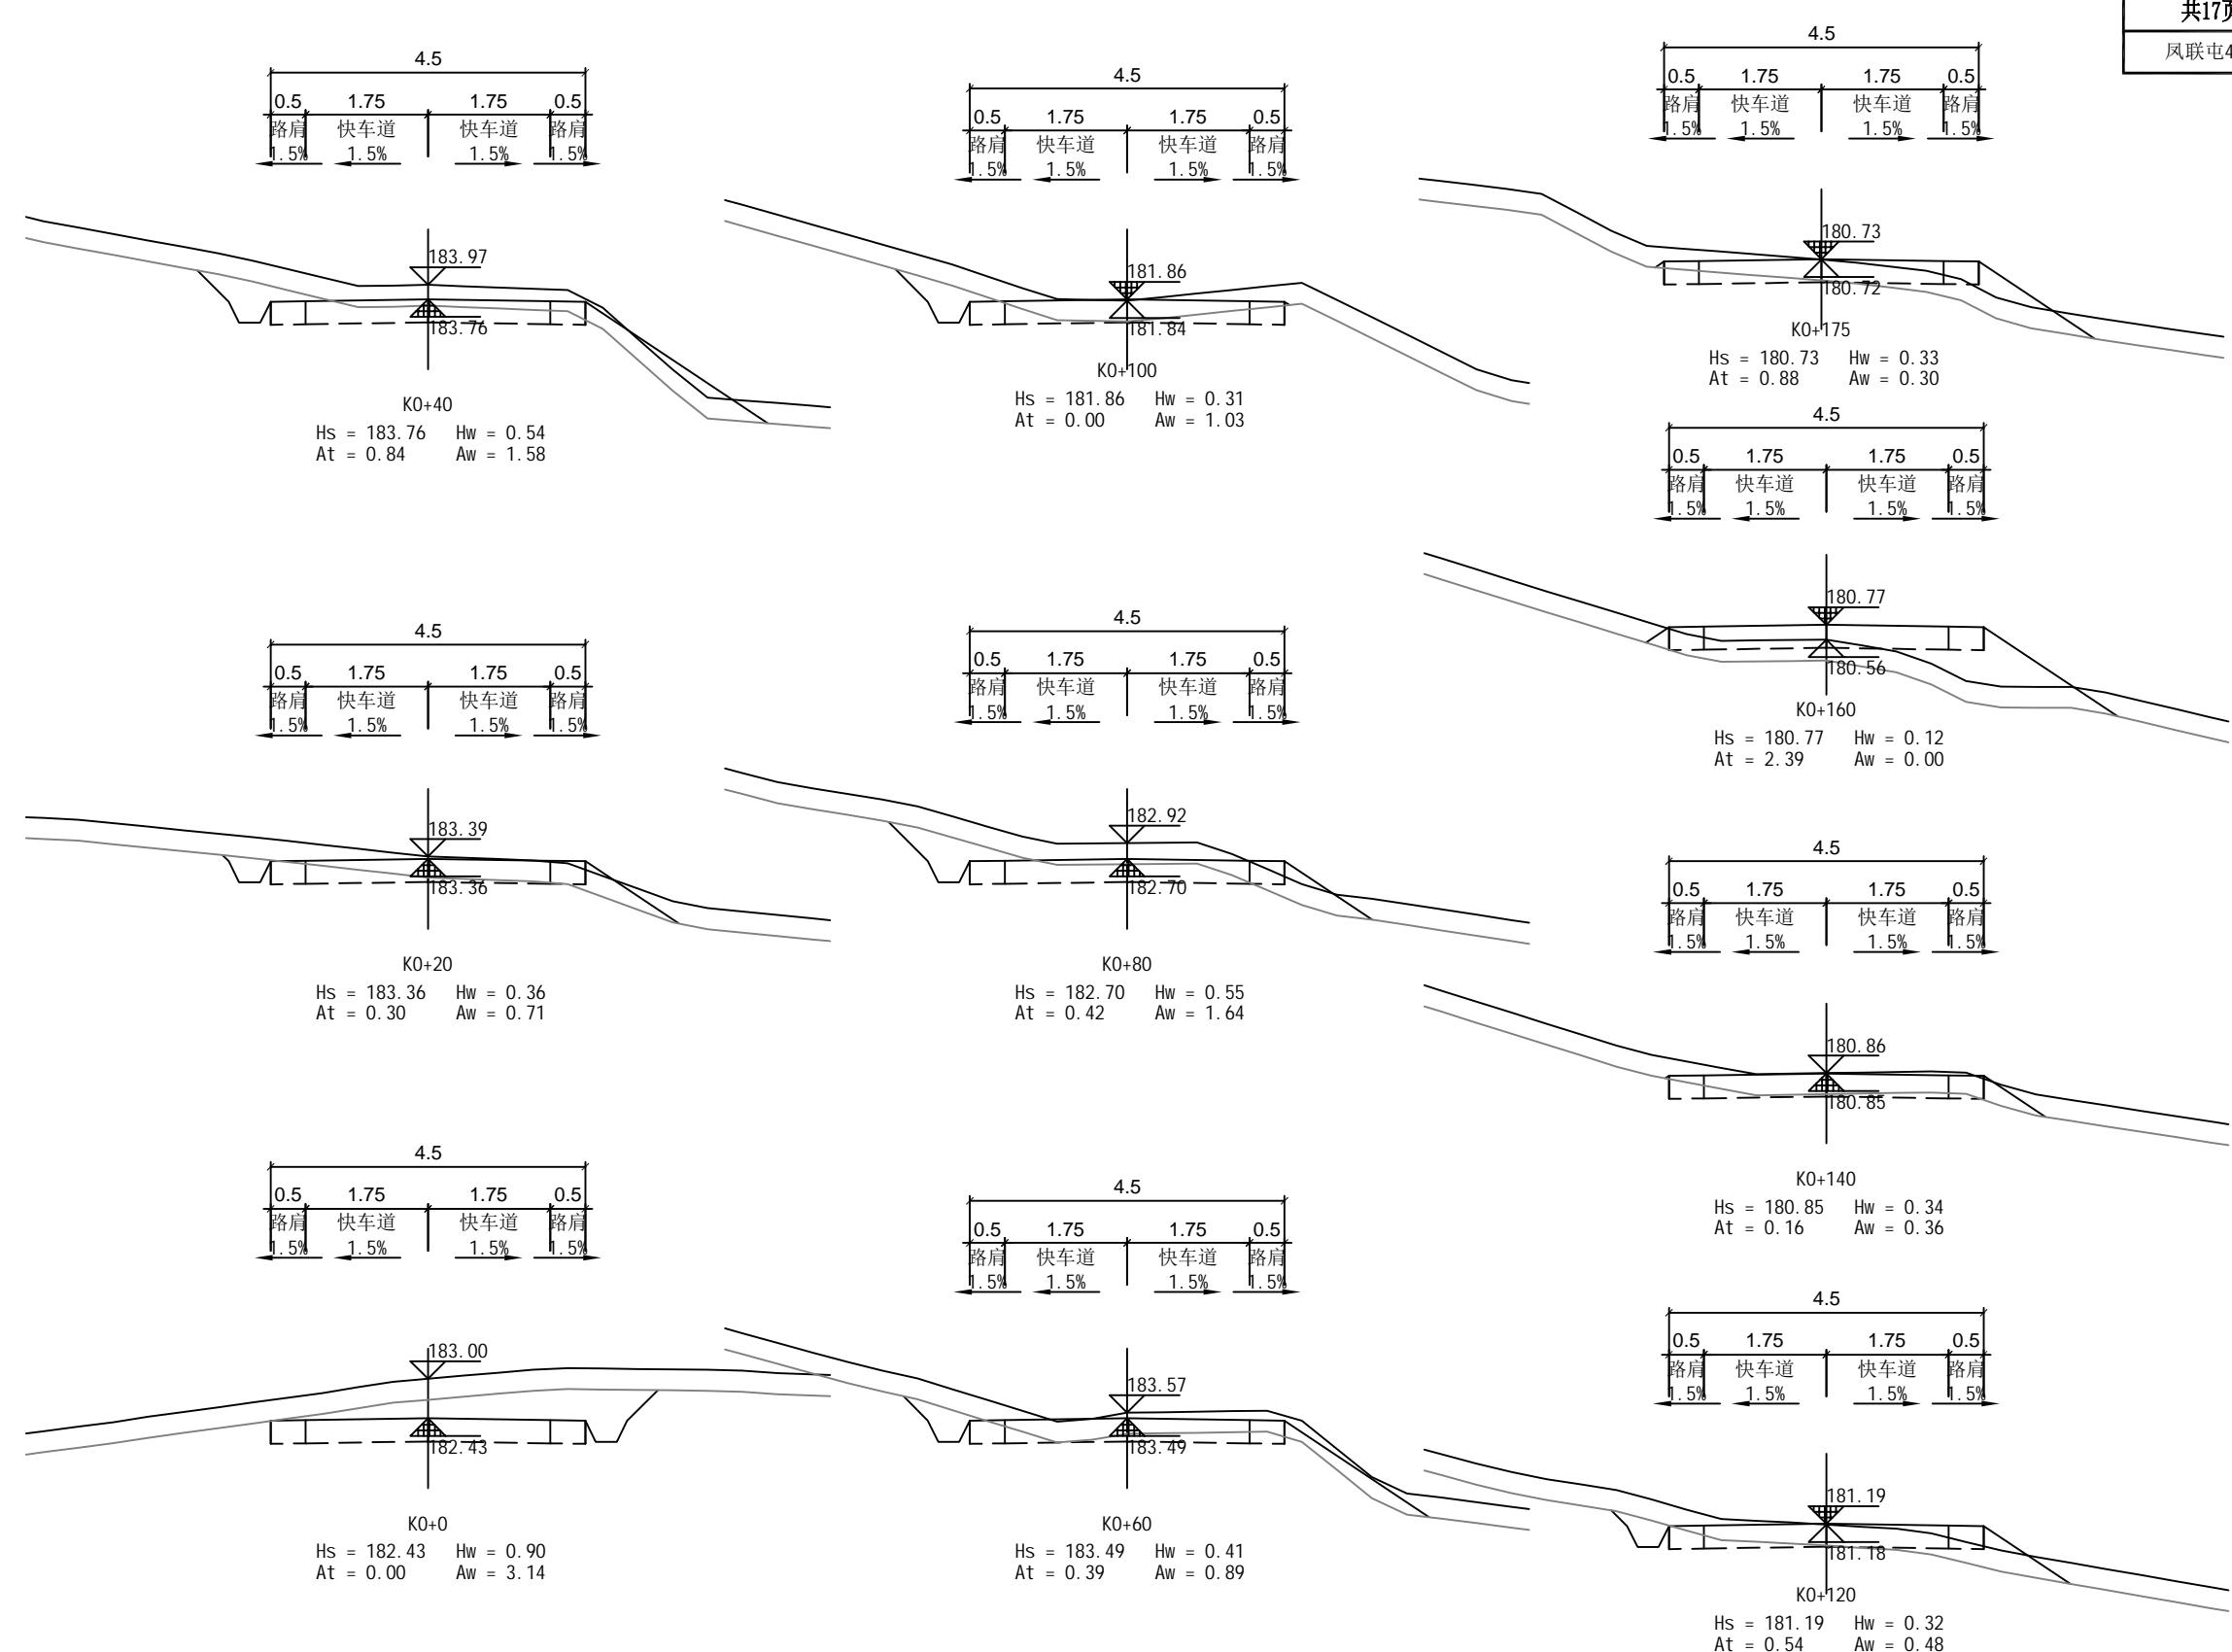

恒企工程技术集团有限公司

建筑工程(建筑工程):甲级;市政工程(道路、桥梁、给水、排水):乙级;
城乡规划:乙级;工程咨询:乙级;风景园林工程:乙级;公路工程:丙级;
工程监理:建筑工程甲级、市政工程乙级;工程勘察:乙级
联系电话:0771-5605292 投诉电话:15994346269

--

审定
项目负责人
设计人

杨金璋

韦耐荣

覃巧芬

杨金璋

韦耐荣

覃巧芬

审核

专业负责人

韦耐荣

蒋文静

蒋文静

覃文静

蒋文静

蒋文静

覃文静

建设单位

工程名称

上思县农业农村局

2025年叫安镇熟康村凤联屯产业道路项目


路基土方横断面图

图号 FL-08

设计号 HQA2508039

专业 道路工程

日期 2025.07

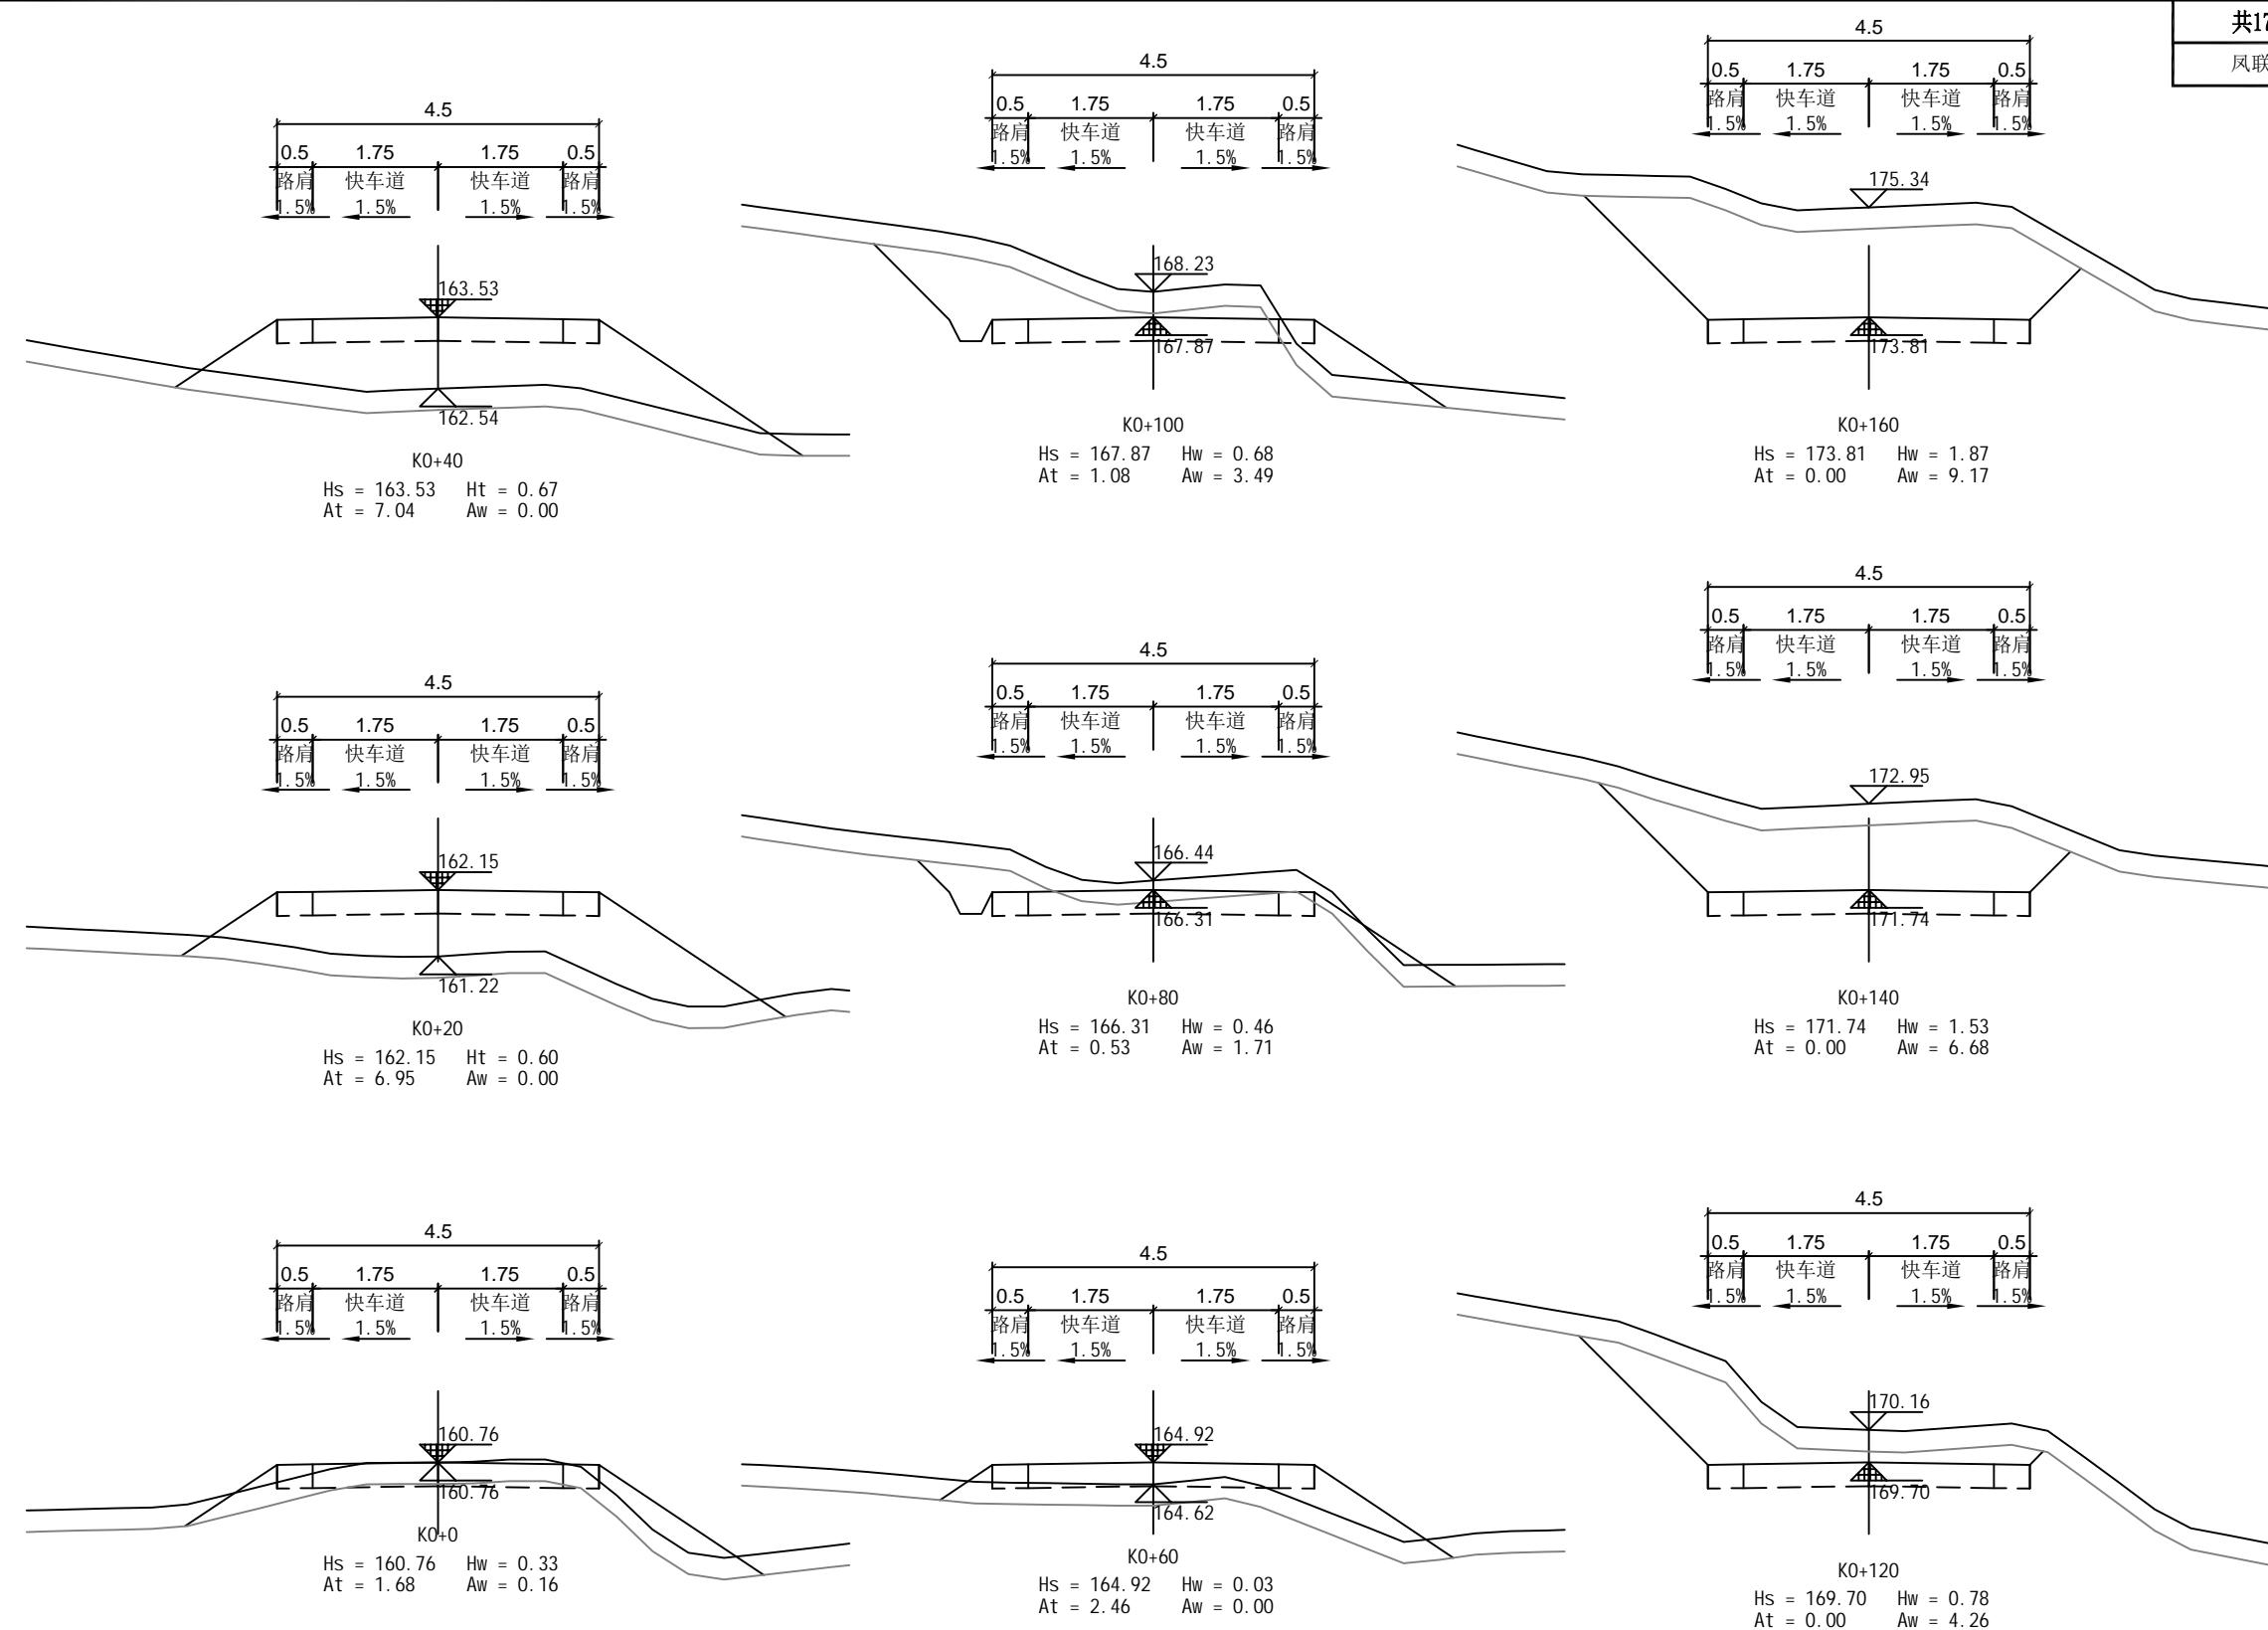

恒企工程技术集团有限公司

建筑工程(建筑工程):甲级;市政工程(道路、桥梁、给水、排水):乙级;
城乡规划:乙级;工程咨询:乙级;风景园林工程:乙级;公路工程:丙级;
工程监理:建筑工程甲级、市政工程乙级;工程勘察:乙级
联系电话:0771-5605292 投诉电话:15994346269

审定
项目负责人
设计人

杨金璋

韦耐荣

覃巧芬

杨金璋

蒋文静

韦耐荣

审核

蒋文静

覃文静

专业负责人

蒋文静

韦耐荣

校对

韦耐荣

覃巧芬

施工图设计

施工图设计


建设单位
工程名称
图纸名称

上思县农业农村局

2025年叫安镇熟康村凤联屯产业道路项目

路基土方横断面图

图号 FL-08
设计号 HQA2508039
专业 道路工程
日期 2025.07

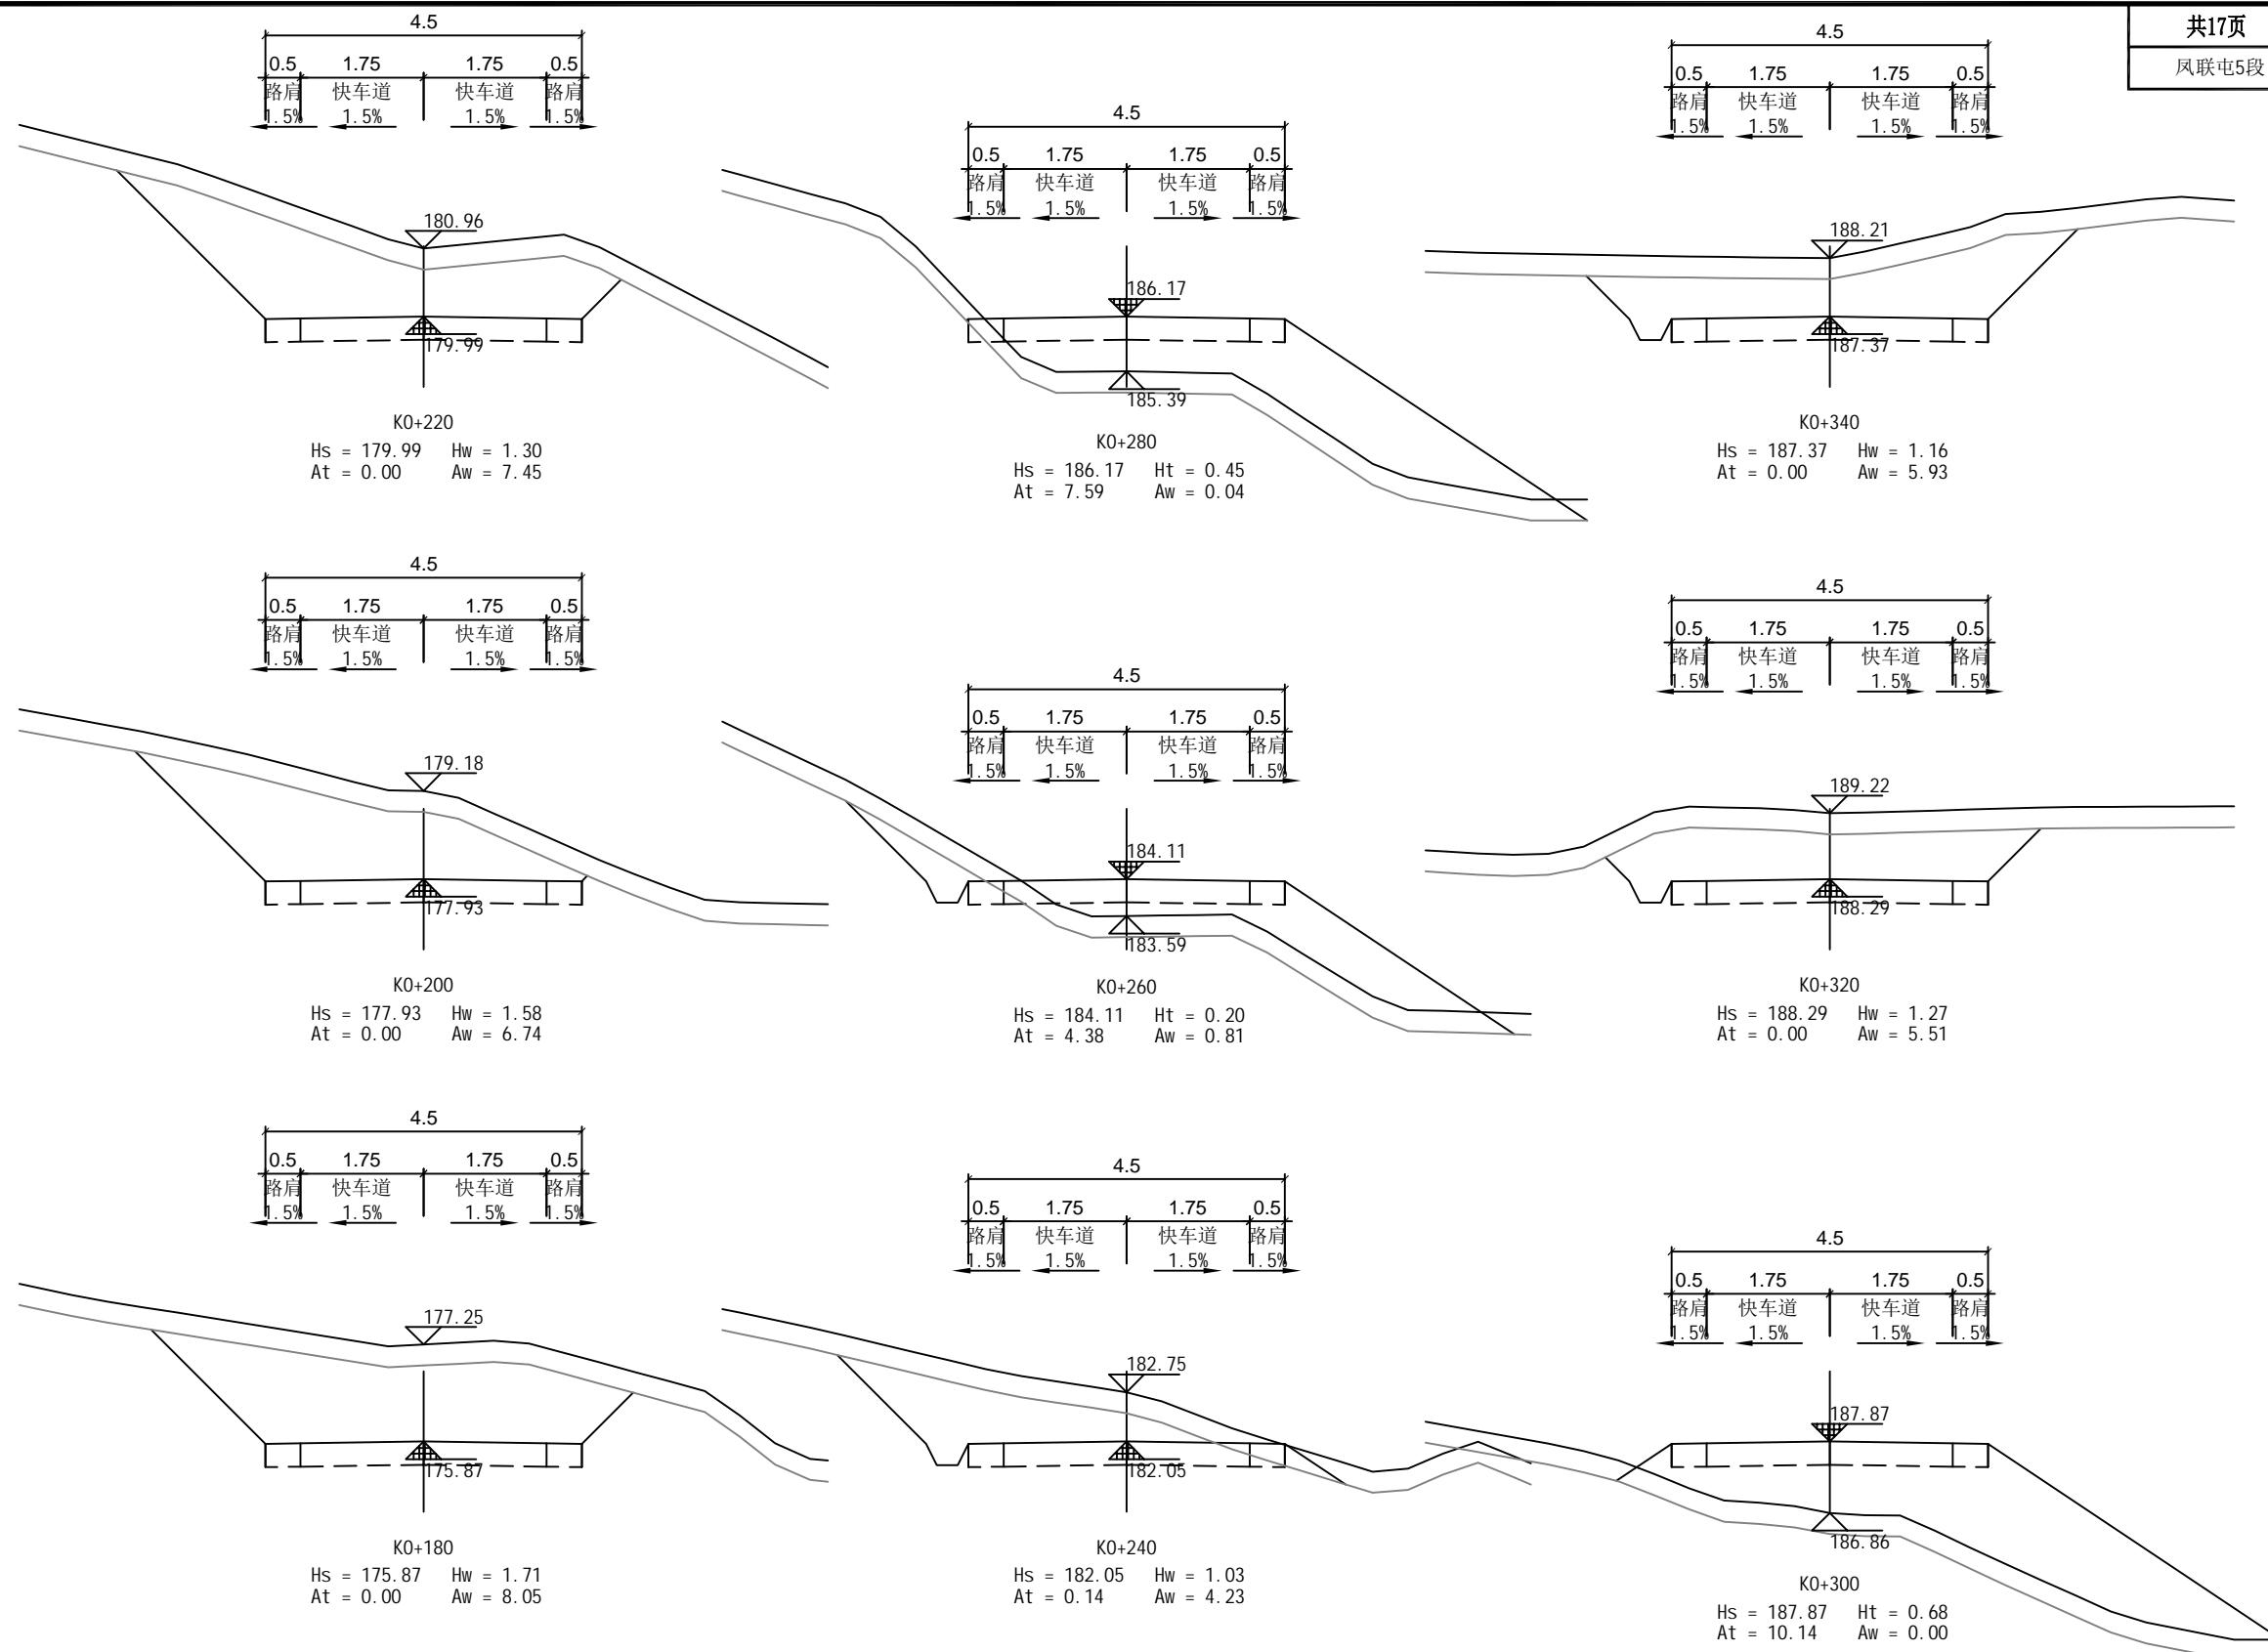


恒企工程技术集团有限公司

建筑工程(建筑工程):甲级;市政工程(道路、桥梁、给水、排水):乙级;
 城乡规划:乙级;工程咨询:乙级;风景园林工程:乙级;公路工程:丙级;
 工程监理:建筑工程甲级、市政工程乙级;工程勘察:乙级
 联系电话:0771-5605292 投诉电话:15994346269

审定	杨金璋	杨金璋	审核	蒋文静	蒋文静
项目负责人	韦耐荣	韦耐荣	专业负责人	蒋文静	蒋文静
			校对	韦耐荣	韦耐荣
设计人	覃巧芬	覃巧芬	设计阶段	施工图设计	

建设单位	上思县农业农村局	图号	FL-08
工程名称	2025年叫安镇熟康村凤联屯产业道路项目	设计号	HQA2508039
图纸名称	路基土方横断面图	专业	道路工程
		日期	2025.07

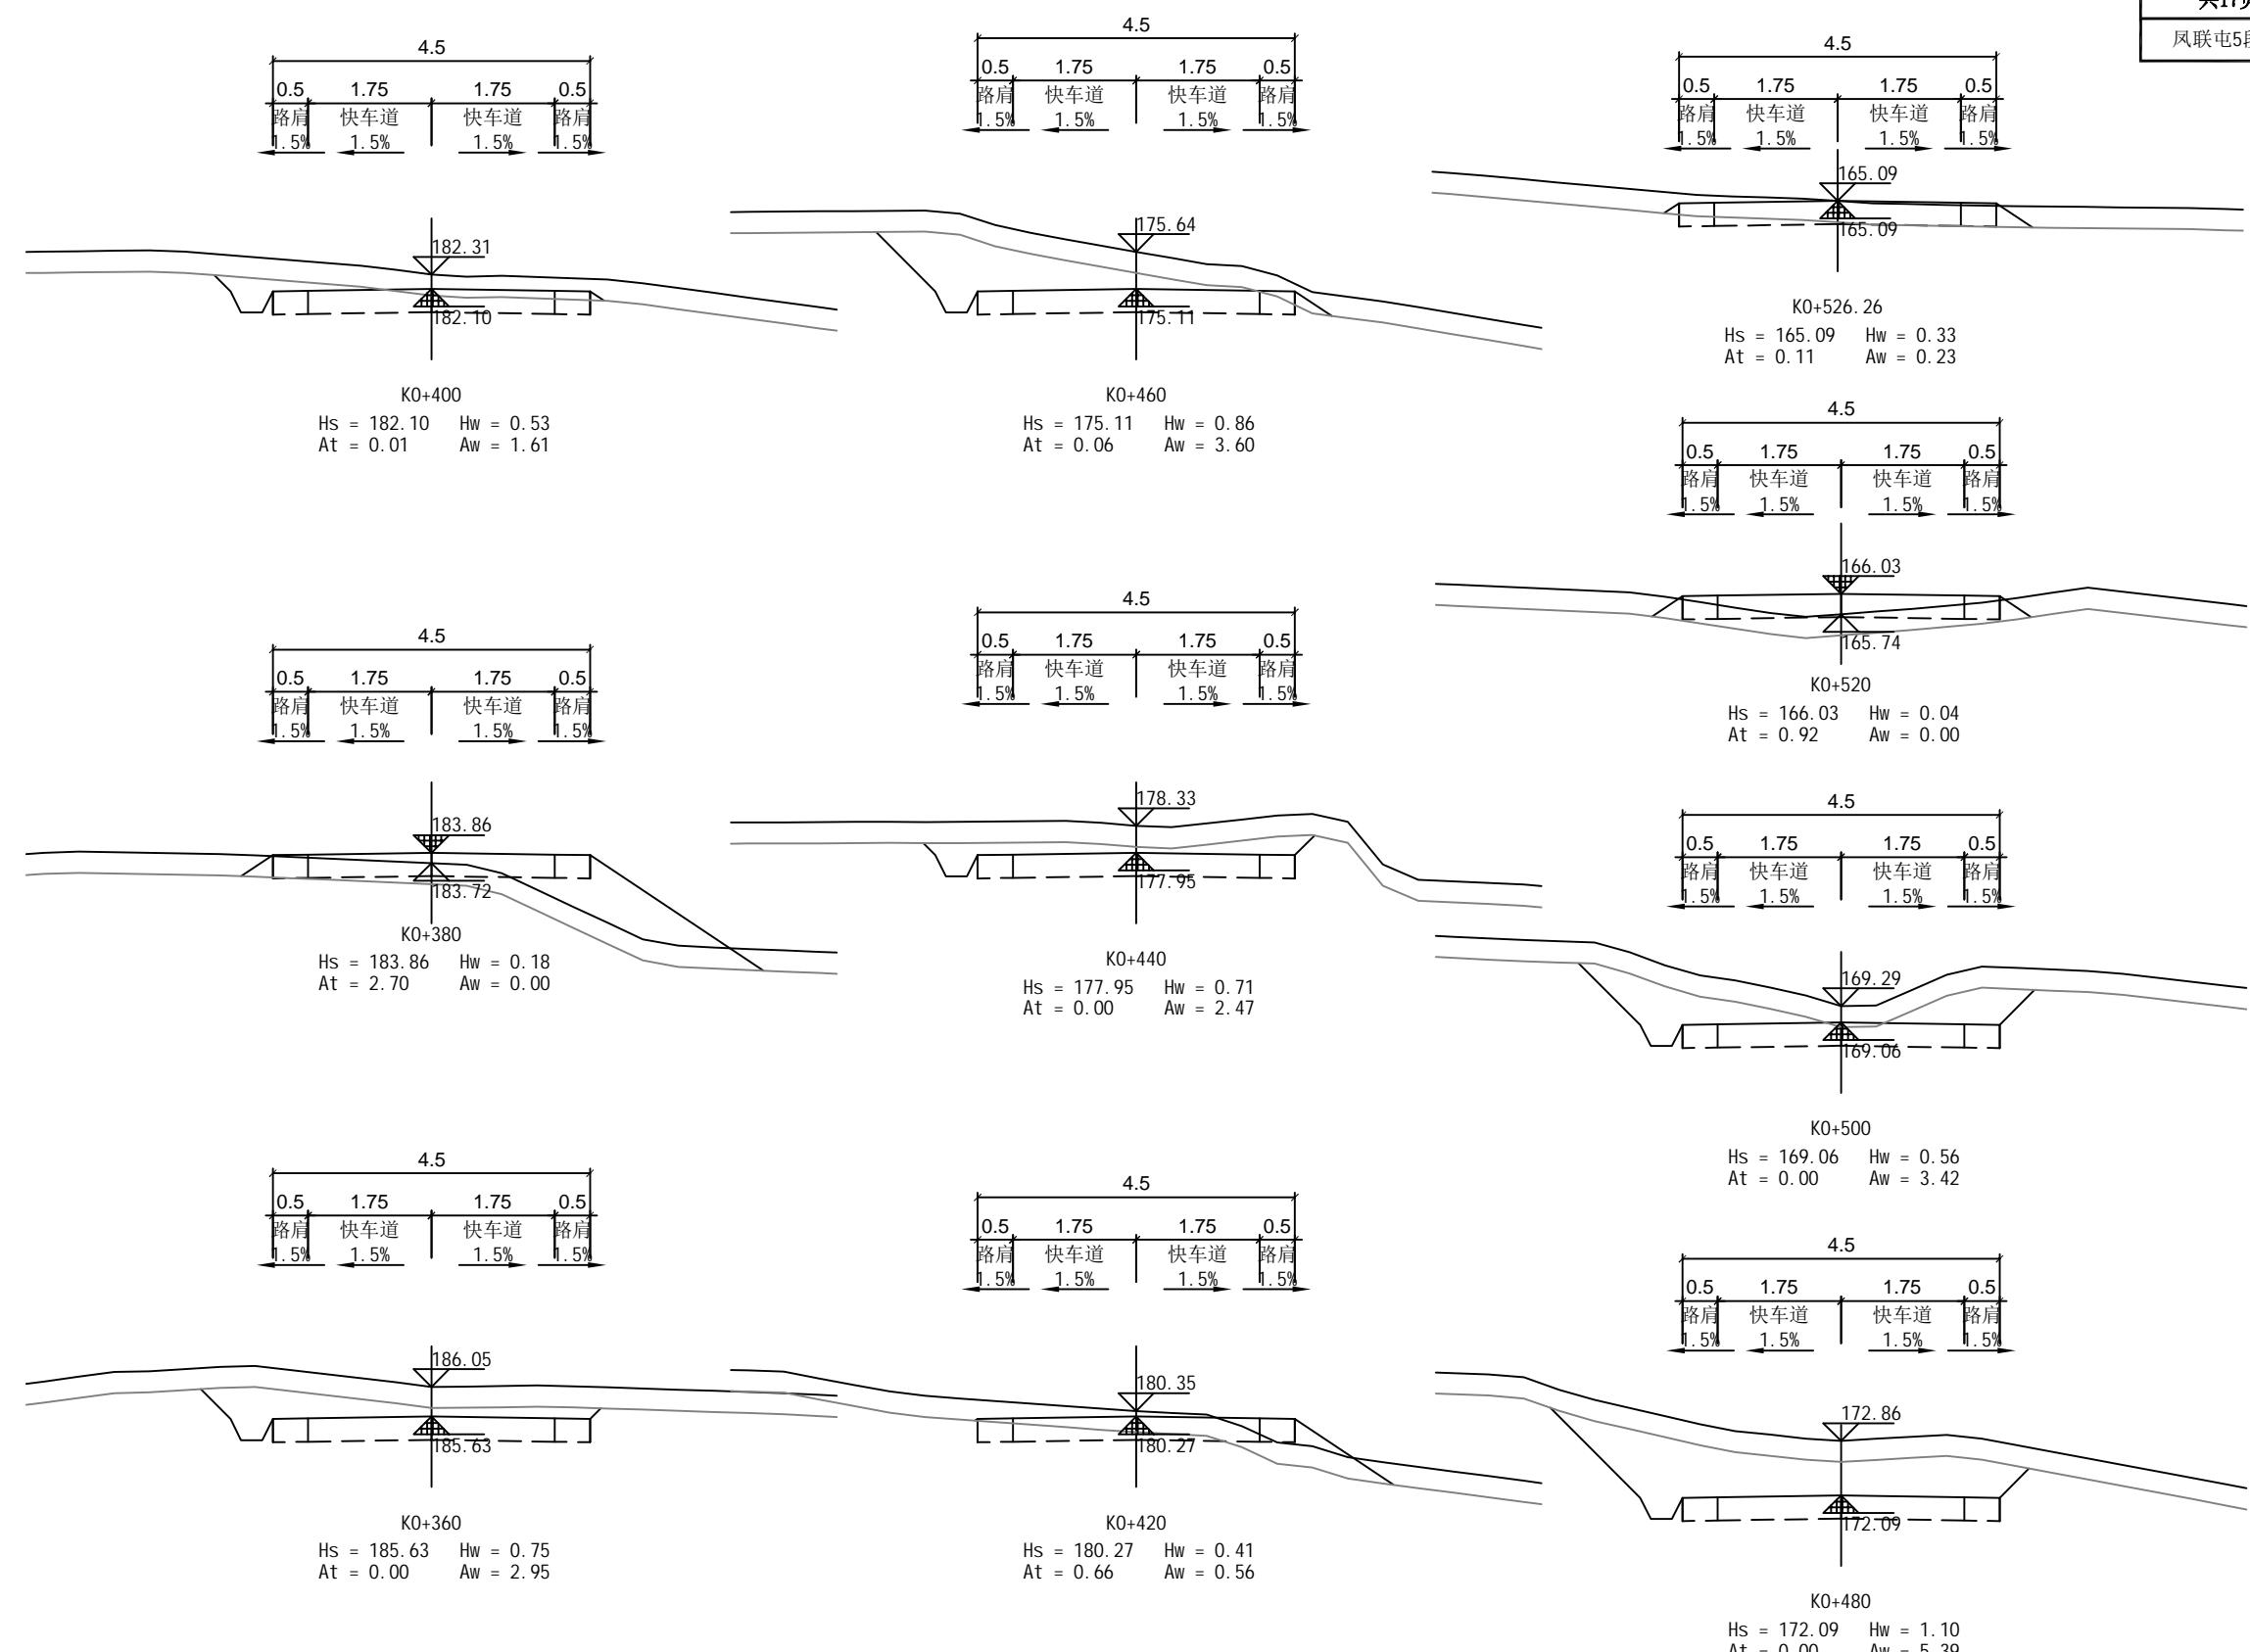

恒企工程技术集团有限公司

建筑工程(建筑工程):甲级;市政工程(道路、桥梁、给水、排水):乙级;
城乡规划:乙级;工程咨询:乙级;风景园林工程:乙级;公路工程:丙级;
工程监理:建筑工程甲级、市政工程乙级;工程勘察:乙级
联系电话:0771-5605292 投诉电话:15994346269

审定
项目负责人
设计人

杨金璋
韦耐荣
覃巧芬

杨金璋
专业负责人
覃巧芬


审核
蒋文静
蒋文静

蒋文静
韦耐荣
覃巧芬

建设单位
工程名称
图纸名称

上思县农业农村局
2025年叫安镇熟康村凤联屯产业道路项目
路基土方横断面图

图号 FL-08
设计号 HQA2508039
专业 道路工程
日期 2025.07

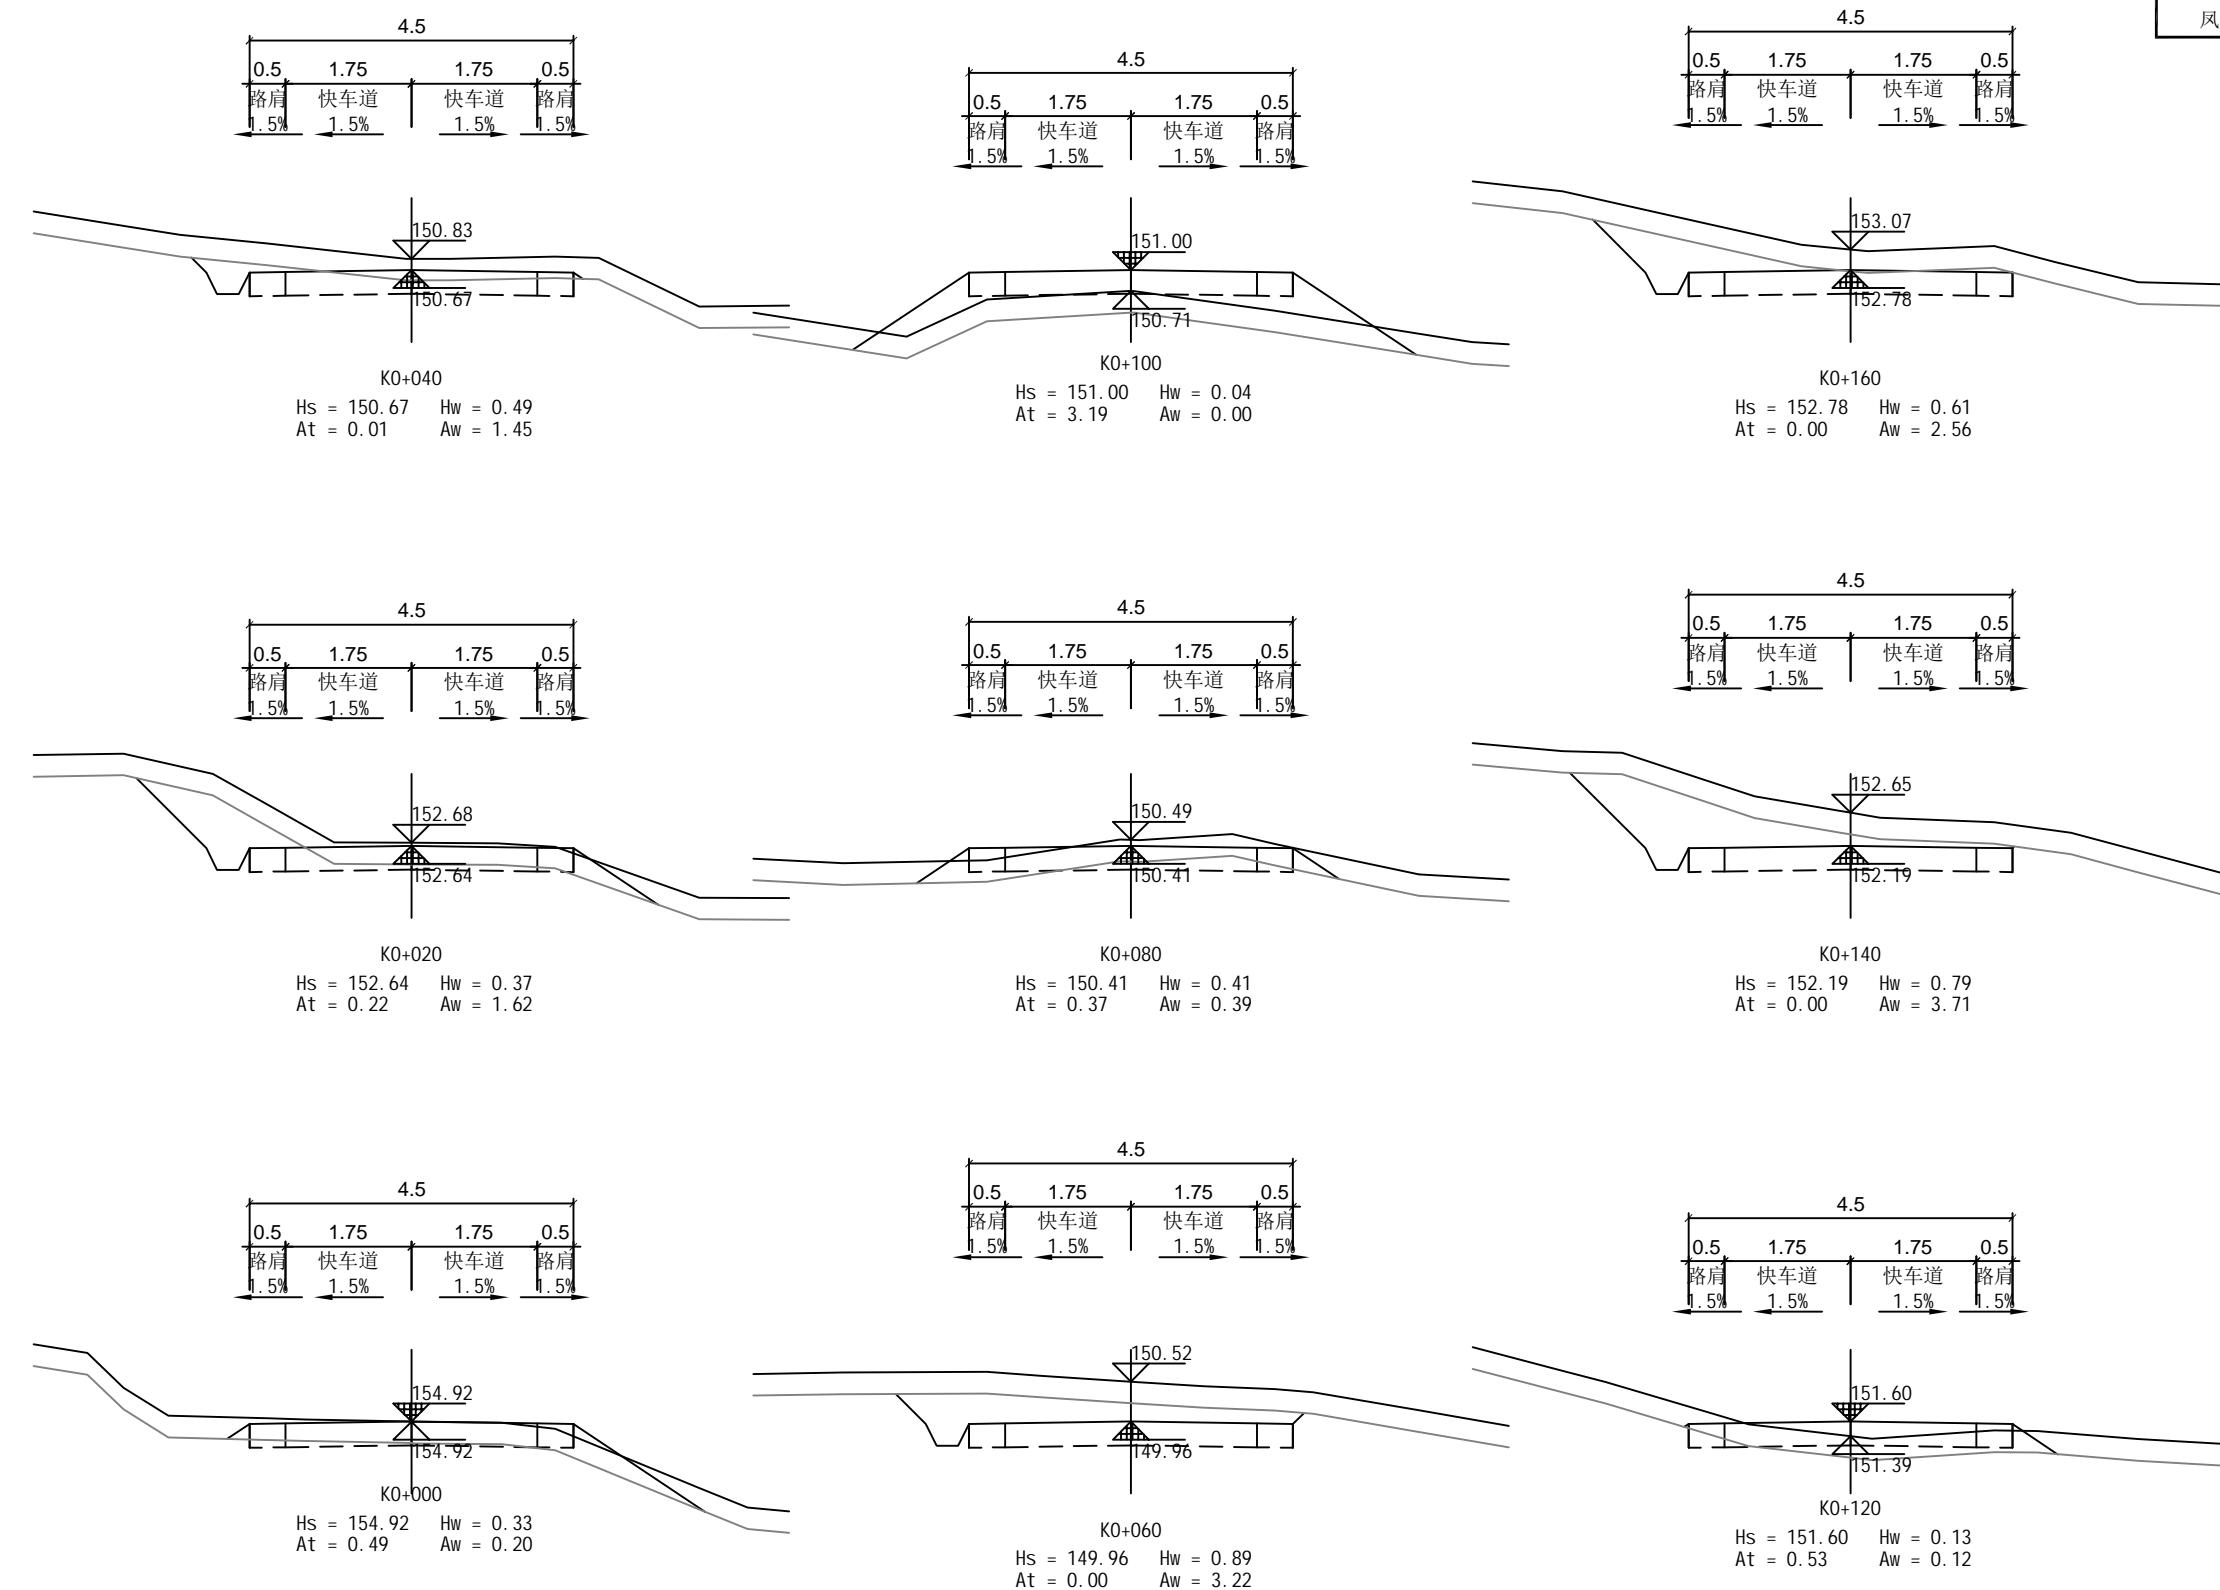


恒企工程技术集团有限公司

建筑工程(建筑工程)：甲级；市政工程(道路、桥梁、给水、排水)：乙级；
城乡规划：乙级；工程咨询：乙级；风景园林工程：乙级；公路工程：丙级；
工程监理：(建筑工程)甲级、(市政工程)乙级；工程勘察：乙级
联系电话:0771-5605292 投诉电话:15994346269

项目负责人	
设计人	覃巧芬

审定	杨金璋	杨金璋	审核	蒋文静	蒋文静
项目负责人	韦耐荣	韦耐荣	专业负责人	蒋文静	蒋文静
			校对	韦耐荣	韦耐荣
设计人	覃巧芬	覃巧芬	设计阶段	施工图设计	

建设单位	上思县农业农村局		图号	FL-08
工程名称	2025年叫安镇熟康村凤联屯产业道路项目		设计号	HQA2508039
图纸名称	路基土方横断面图		专业	道路工程
			日期	2025.07

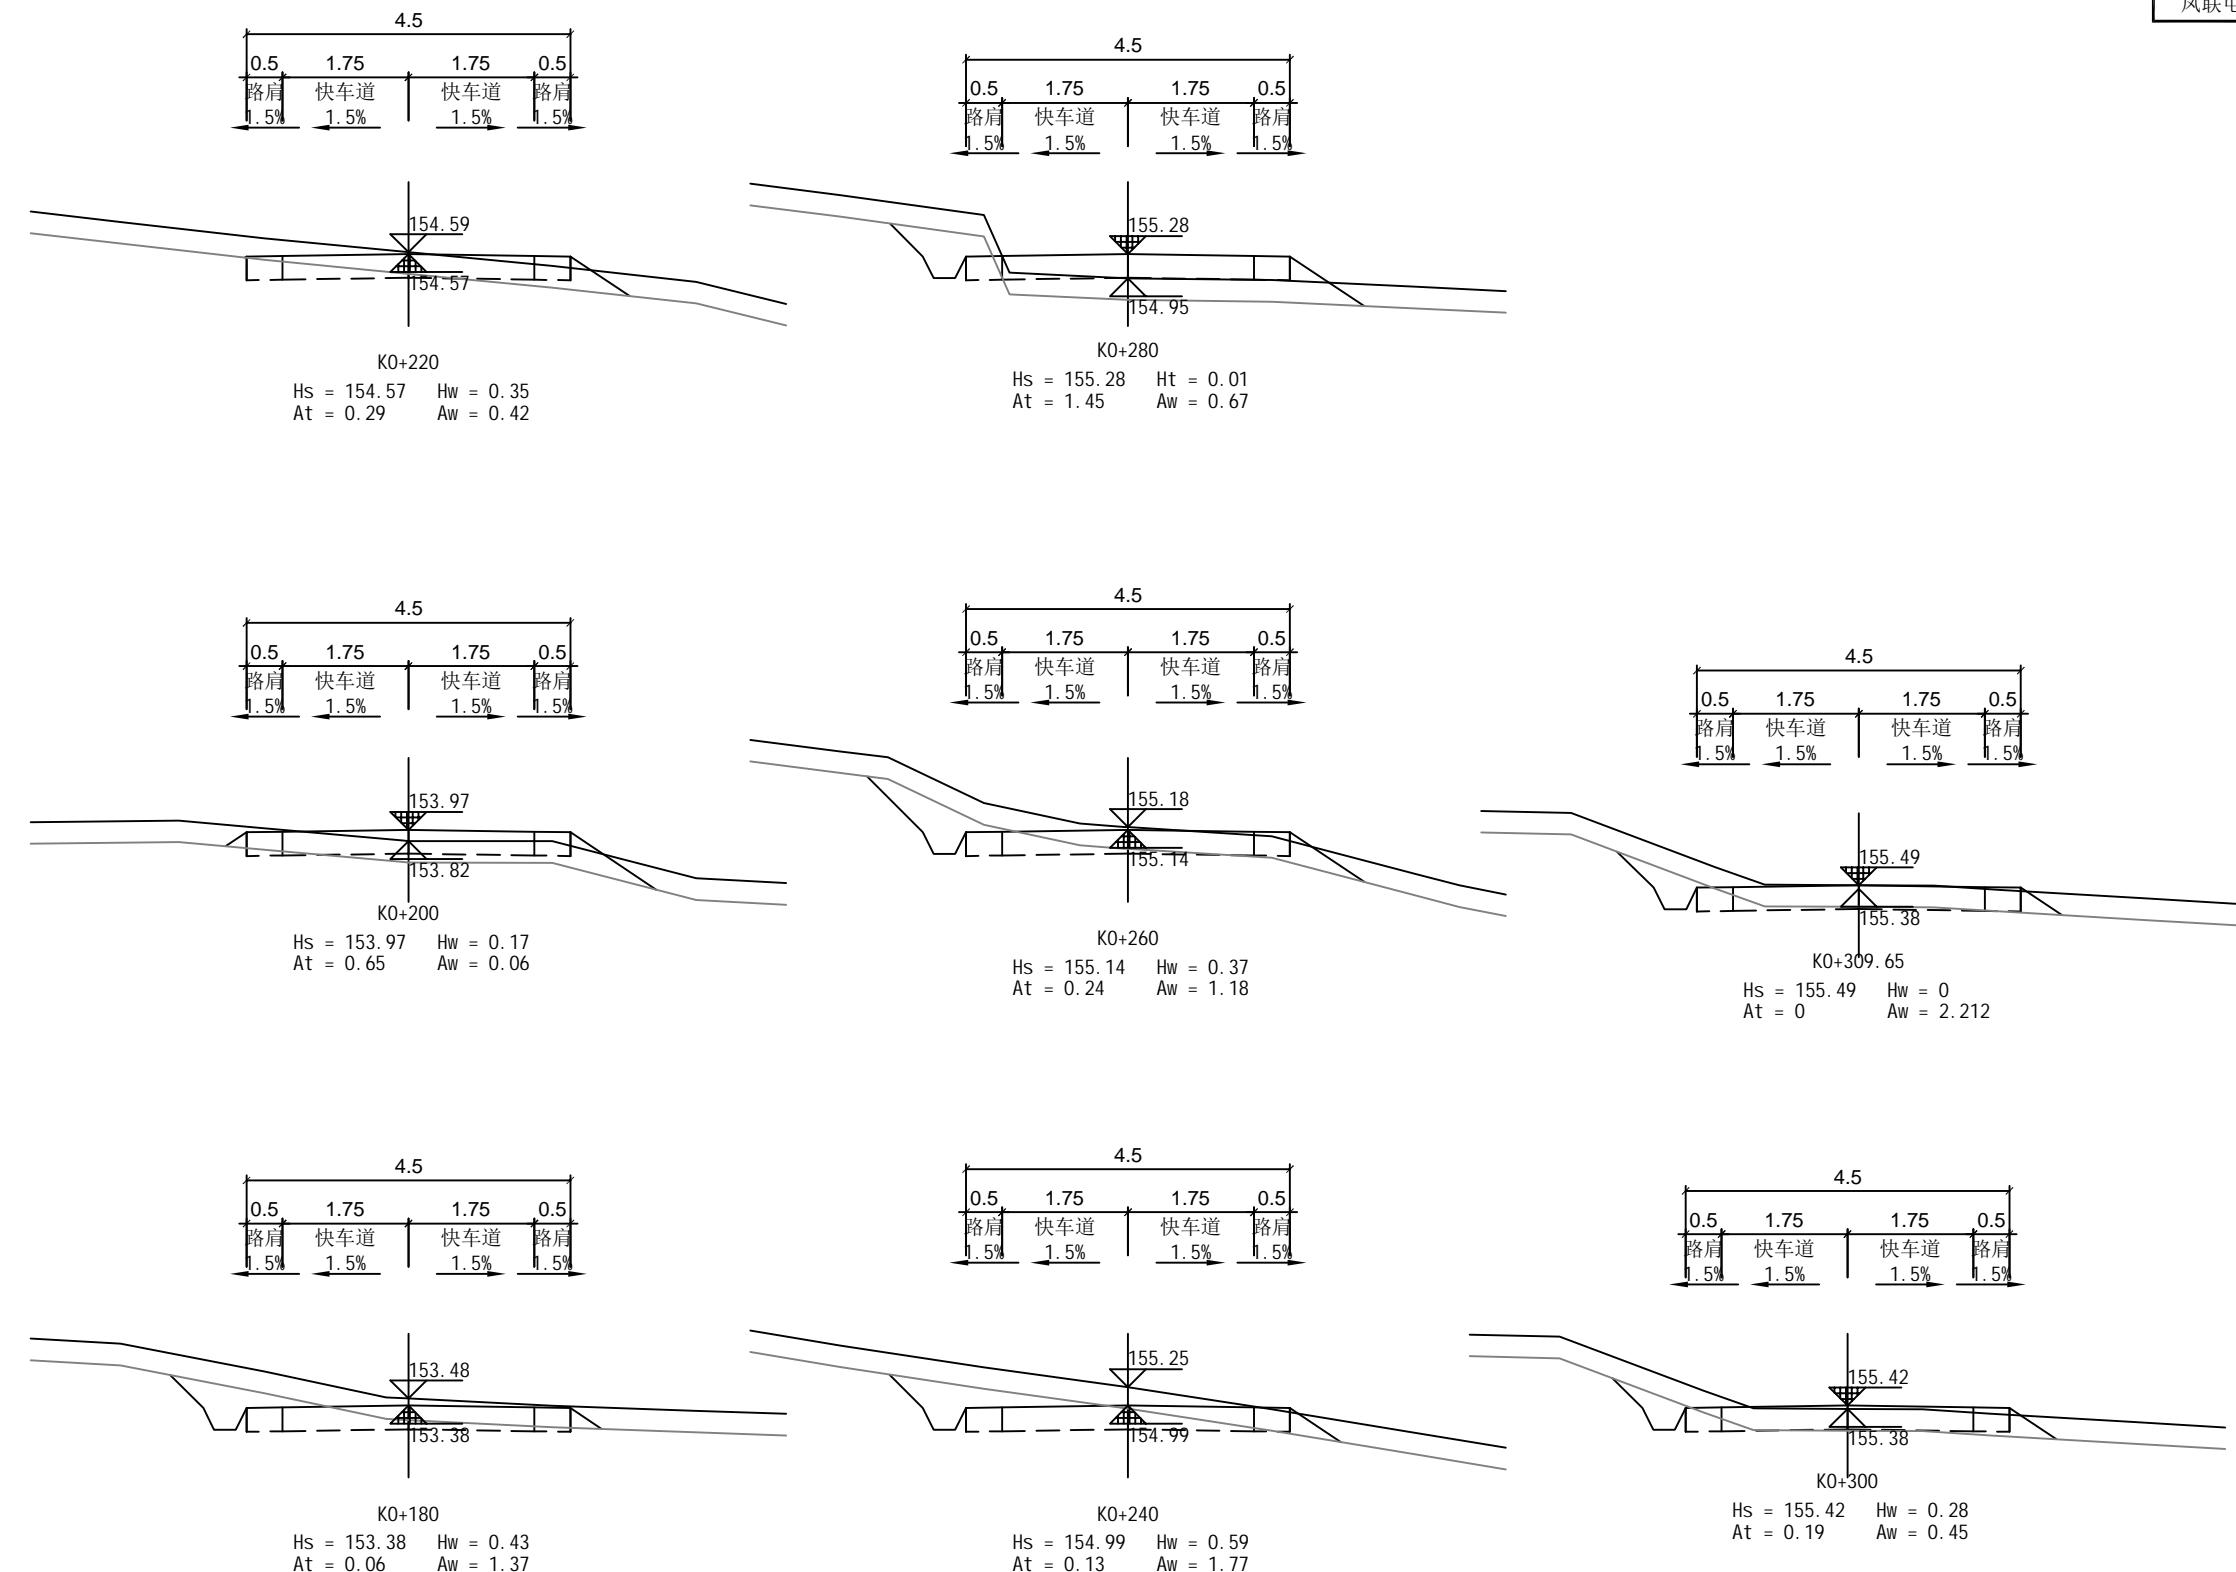

土方总量计算表

凤联屯1段

凤联屯1段


桩号	填方面积 (平方米)	挖方面积 (平方米)	填方量 (立方米)	挖方量 (立方米)
K0+0	0.2	1.767		
K0+20	0.659	5.479	8.59	72.456
K0+40	0.219	7.511	8.773	129.893
K0+60	0	6.904	2.19	144.149
K0+80	0	9.448	0.003	163.525
K0+100	0.058	5.768	0.582	152.162
K0+120	0.001	4.299	0.593	100.665
K0+140	1.274	1.591	12.755	58.897
K0+160	2.036	0.492	33.106	20.835
K0+180	3.158	0.225	51.942	7.176
K0+200	5.836	0.254	89.941	4.789
K0+220	5.625	0.218	114.609	4.713
K0+240	0.021	3.192	56.46	34.102
K0+260	0.438	5.171	4.593	83.636
K0+280	1.07	2.316	15.078	74.871
K0+300	1.519	1.635	25.881	39.511
K0+320	1.551	1.223	30.692	28.583
K0+340	1.774	0.765	33.251	19.879
K0+360	1.886	0.545	36.608	13.1
K0+380	3.217	0.42	51.03	9.657
K0+400	2.569	0.469	57.859	8.9
K0+420	2.179	0.83	47.478	12.999
K0+440	2.536	0.335	47.15	11.657
K0+460	2.433	0.661	49.695	9.963

桩号	填方面积 (平方米)	挖方面积 (平方米)	填方量 (立方米)	挖方量 (立方米)
K0+460	2.433	0.661		
K0+480	0.04	4.395	24.733	50.561
K0+500	0.324	3.747	3.64	81.42
K0+520	0	6.385	3.238	101.318
K0+540	0	7.117	0	135.014
K0+560	0	8.619	0	157.35
K0+580	0	7.922	0	165.401
K0+600	0	8.164	0	160.851
K0+620	0.02	8.455	0.202	166.182
K0+640	0.162	7.856	1.823	163.102
K0+660	0.099	7.637	2.61	154.928
K0+680	0.048	6.991	1.47	146.287
K0+700	0.225	5.872	2.733	128.635
K0+720	0	5.685	2.253	115.572
K0+740	0.022	3.803	0.223	94.886
K0+760	0.357	2.946	3.792	67.498
K0+780	0.066	5.59	4.227	85.364
K0+800	0	3.904	0.66	94.938
K0+820	0.392	1.427	3.925	53.308
K0+840	1.125	1.63	15.176	30.57
K0+860	0	8.871	11.253	105.01
K0+880	0	7.702	0	165.733
K0+900	0	6.946	0	146.484
K0+920	0.097	5.075	0.974	120.211



恒企工程技术集团有限公司

建筑工程(建筑工程)：甲级；市政工程(道路、桥梁、给水、排水)：乙级；
城乡规划：乙级； 工程咨询：乙级； 风景园林工程：乙级； 公路工程：丙级；
工程监理：(建筑工程)甲级、(市政工程)乙级； 工程勘察：乙级
联系电话:0771-5605292 投诉电话:15994346269

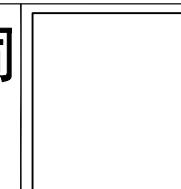审定
项目负责人
设计人杨金璋
韦耐荣
覃巧芬杨金璋
专业负责人
覃巧芬审核
蒋文静
蒋文静蒋文静
韦耐荣
覃巧芬建设单位
工程名称
图纸名称上思县农业农村局
2025年叫安镇熟康村凤联屯产业道路项目
路基土方计算表、路基清表数量表图号 FL-09
设计号 HQA2508039
专业 道路工程
日期 2025.07

土方总量计算表

共7页	第2页
凤联屯1段 (K0+920 ~ K1+203.92)	
凤联屯2段 (K0+0 ~ K0+48.02)	

凤联屯1段

桩号	填方面积 (平方米)	挖方面积 (平方米)	填方量 (立方米)	挖方量 (立方米)
K0+920	0.097	5.075		
K0+940	0.057	3.337	1.545	84.116
K0+960	1.168	2.691	12.253	60.279
K0+980	0.838	3.737	20.066	64.288
K1+0	0.129	4.052	9.675	77.893
K1+20	0.004	5.573	1.328	96.252
K1+40	0	7.072	0.037	126.452
K1+60	0.213	2.614	2.132	96.855
K1+80	5.755	0.225	59.679	28.387
K1+100	7.542	0.227	132.969	4.523
K1+120	4.934	0.217	124.763	4.445
K1+140	0.056	3.386	49.901	36.034
K1+160	0	9.563	0.56	129.492
K1+180	0	11.123	0	206.856
K1+200	0.124	6.298	1.242	174.207
K1+203	0.269	3.369	0.59	14.501
K1+203.92	0.041	1.936	0.142	2.44
合 计		1278.672	5103.764	


凤联屯2段

桩号	填方面积 (平方米)	挖方面积 (平方米)	填方量 (立方米)	挖方量 (立方米)	
K0+0	0.256	1.657			
K0+20	0.583	1.337			
K0+40	0.412	2.082			
K0+48.02	0.012	1.88	合 计		
			20.042	80.02	



恒企工程技术集团有限公司

建筑工程(建筑工程)：甲级；市政工程(道路、桥梁、给水、排水)：乙级；
城乡规划：乙级；工程咨询：乙级；风景园林工程：乙级；公路工程：丙级；
工程监理：(建筑工程)甲级、(市政工程)乙级；工程勘察：乙级
联系电话:0771-5605292 投诉电话:15994346269

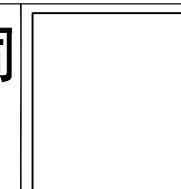

审 定	杨金璋	杨金璋	审 核	蒋文静	蒋文静
项目负责人	韦耐荣	韦耐荣	专业负责人	蒋文静	蒋文静
设计人	覃巧芬	覃巧芬	设计阶段	施工图设计	

建设 单位	上思县农业农村局	图号	FL-09
工程名称	2025年叫安镇熟康村凤联屯产业道路项目	设计号	HQA2508039
图纸名称	路基土方计算表、路基清表数量表	专业	道路工程
		日期	2025.07

土方总量计算表

共7页	第3页
凤联屯3段 (K0+0 ~ K0+450.18)	
凤联屯4段 (K0+0 ~ K0+175.26)	

凤联屯3段

桩号	填方面积 (平方米)	挖方面积 (平方米)	填方量 (立方米)	挖方量 (立方米)
K0+0	0.105	1.788	36.607	51.896
K0+20	3.556	3.401		
K0+40	0.202	4.885	37.575	82.869
K0+60	0	7.336		
K0+80	0	6.501	2.017	122.217
K0+100	0	6.073		
K0+120	0	5.132	0	138.371
K0+140	0.077	5.098		
K0+160	4.44	0.234	0	125.736
K0+180	7.145	0.219		
K0+200	0	3.755	0.773	112.046
K0+220	0.619	3.839		
K0+240	0.236	5.503	45.173	102.296
K0+260	2.261	2.371		
K0+280	0.262	3.114	115.852	53.318
K0+300	0.006	6.132		
K0+320	0.048	6.589	71.451	4.528
K0+340	0.237	3.583		
K0+360	0.891	2.523	6.193	75.945
K0+380	3.304	0.557		
K0+400	5.034	0.543	8.557	93.427
K0+420	1.389	1.464		
K0+440	0.373	3.117	24.978	78.747
K0+450.18	0.043	1.866		
合 计			601.069	1651.464

凤联屯4段

桩号	填方面积 (平方米)	挖方面积 (平方米)	填方量 (立方米)	挖方量 (立方米)
K0+0	0	4.845	3.008	72.686
K0+20	0.301	2.424		
K0+40	0.842	3.392	11.428	58.157
K0+60	0.389	2.799		
K0+80	0.419	3.413	12.31	61.908
K0+100	0.002	2.771		
K0+120	0.544	2.042	8.083	62.12
K0+140	0.164	1.927		
K0+160	2.388	0.621	4.213	61.845
K0+175	0.877	1.637		
K0+175.26	0.238	1.474	5.457	48.135
本公里小计				
合 计			101.716	447.353



恒企工程技术集团有限公司

建筑工程(建筑工程):甲级;市政工程(道路、桥梁、给水、排水):乙级;
城乡规划:乙级;工程咨询:乙级;风景园林工程:乙级;公路工程:丙级;
工程监理:建筑工程甲级、市政工程乙级;工程勘察:乙级
联系电话:0771-5605292 投诉电话:15994346269



审定

项目负责人

设计人

杨金璋
韦耐荣
覃巧芬

杨金璋
专业负责人
覃巧芬

审核
蒋文静
覃文静

蒋文静
韦耐荣
覃巧芬

建设单位
上思县农业农村局

工程名称
2025年叫安镇熟康村凤联屯产业道路项目

图纸名称
路基土方计算表、路基清表数量表

图号	FL-09
设计号	HQA2508039
专业	道路工程
日期	2025.07

凤联屯5段

土方总量计算表

凤联屯5段

桩号	填方面积(平方米)	挖方面积(平方米)	填方量(立方米)	挖方量(立方米)
K0+0	1.679	1.642		
K0+20	6.95	0.217	86.289	18.588
K0+40	7.043	0.223	139.932	4.404
K0+60	2.465	0.469	95.078	6.923
K0+80	0.526	3.567	29.905	40.357
K0+100	1.077	5.354	16.023	89.208
K0+120	0	6.207	10.766	115.616
K0+140	0	8.661	0	148.686
K0+160	0	11.254	0	199.153
K0+180	0	10.106	0	213.599
K0+200	0	8.666	0	187.717
K0+220	0	9.599	0	182.646
K0+240	0.135	6.294	1.351	158.925
K0+260	4.375	1.752	45.106	80.456
K0+280	7.587	1.205	119.621	29.566
K0+300	10.136	0.218	177.221	14.225
K0+320	0	7.369	101.356	75.865
K0+340	0	8.032	0	154.004
K0+360	0	4.651	0	126.822
K0+380	2.699	0.933	26.995	55.836
K0+400	0.013	3.304	27.12	42.367
K0+420	0.665	1.911	6.775	52.15
K0+440	0	4.13	6.65	60.416
K0+460	0.062	5.515	0.623	96.455

桩号	填方面积(平方米)	挖方面积(平方米)	填方量(立方米)	挖方量(立方米)
K0+460	0.062	5.515		
K0+480	0	7.429	0.623	129.446
K0+500	0	5.359	0	127.884
K0+520	0.919	0.802	9.188	61.611
K0+526.26	0.108	1.784	3.215	8.093
合计			903.838	2481.02

凤联屯6段

桩号	填方面积(平方米)	挖方面积(平方米)	填方量(立方米)	挖方量(立方米)
K0+000	0.494	1.836		
K0+020	0.22	3.615	7.137	54.513
K0+040	0.006	3.123	2.258	67.379
K0+060	0	4.923	0.059	80.463
K0+080	0.37	1.888	3.703	68.115
K0+100	3.19	0.26	35.603	21.486
K0+120	0.533	1.255	37.233	15.153
K0+140	0	5.564	5.333	68.193
K0+160	0	4.31	0	98.742
K0+180	0.061	3.15	0.607	74.601
K0+200	0.655	1.328	7.153	44.786
K0+220	0.291	1.853	9.456	31.811
K0+240	0.129	3.561	4.203	54.142
K0+260	0.242	3.071	3.716	66.32
K0+280	1.445	1.349	16.876	44.195
K0+300	0.192	2.161	16.375	35.099
K0+309.65	0	2.212	0.927	21.101
本公里小计			150.637	846.1
合计			150.637	846.1

凤联屯1段

清表统计表
凤联屯1段

凤联屯1段

桩号	清表面积 (平方米)	清表量 (立方米)
K0+0	0.191	7.003
K0+20	0.509	7.238
K0+40	0.215	2.152
K0+60	0	0.003
K0+80	0	0.582
K0+100	0.058	0.593
K0+120	0.001	8.287
K0+140	0.828	25.201
K0+160	1.692	37.988
K0+180	2.106	44.459
K0+200	2.34	44.413
K0+220	2.102	21.228
K0+240	0.021	3.779
K0+260	0.357	10.398
K0+280	0.683	17.828
K0+300	1.1	22.362
K0+320	1.136	24.611
K0+340	1.325	30.663
K0+360	1.742	36.39
K0+380	1.897	36.395
K0+400	1.742	33.777
K0+420	1.636	34.539
K0+440	1.818	32.801
K0+460	1.462	

桩号	清表面积 (平方米)	清表量 (立方米)
K0+460	1.462	15.019
K0+480	0.04	3.085
K0+500	0.268	2.683
K0+520	0	0
K0+540	0	0
K0+560	0	0
K0+580	0	0
K0+600	0	0.202
K0+620	0.02	1.771
K0+640	0.157	2.558
K0+660	0.099	1.47
K0+680	0.048	2.654
K0+700	0.217	2.174
K0+720	0	0.223
K0+740	0.022	3.302
K0+760	0.308	3.738
K0+780	0.066	0.66
K0+800	0	3.886
K0+820	0.388	11.415
K0+840	0.753	7.53
K0+860	0	0
K0+880	0	0
K0+900	0	0.972
K0+920	0.097	

桩号	清表面积 (平方米)	清表量 (立方米)
K0+920	0.097	1.542
K0+940	0.057	7.771
K0+960	0.72	13.715
K0+980	0.651	7.805
K1+0	0.129	1.328
K1+20	0.004	0.037
K1+40	0	2.108
K1+60	0.211	24.614
K1+80	2.251	48.905
K1+100	2.64	48.597
K1+120	2.22	22.758
K1+140	0.056	0.56
K1+160	0	0
K1+180	0	1.242
K1+200	0.124	0.553
K1+203	0.244	0.112
K1+203.92	0	
合 计		727.679



恒企工程技术集团有限公司

建筑工程(建筑工程)：甲级；市政工程(道路、桥梁、给水、排水)：乙级；
城乡规划：乙级；工程咨询：乙级；风景园林工程：乙级；公路工程：丙级；
工程监理：(建筑工程)甲级、(市政工程)乙级；工程勘察：乙级
联系电话：0771-5605292 投诉电话：15994346269



审定	杨金璋	杨金璋	审核	蒋文静	蒋文静
项目负责人	韦耐荣	韦耐荣	专业负责人	蒋文静	蒋文静
			校 对	韦耐荣	韦耐荣
设计人	覃巧芬	覃巧芬	设计阶段	施工图设计	

建设单位	上思县农业农村局	图号	FL-09
工程名称	2025年叫安镇熟康村凤联屯产业道路项目	设计号	HQA2508039
图纸名称	路基土方计算表、路基清表数量表	专业	道路工程
		日期	2025.07

清表统计表

凤联屯3段



凤联屯4段

凤联屯2段

桩号	清表面积 (平方米)	清表量 (立方米)
K0+0	0.245	8.254
K0+20	0.58	9.193
K0+40	0.339	1.361
K0+48.02	0	
合计		18.808

桩号	清表面积 (平方米)	清表量 (立方米)
K0+0	0.105	20.103
K0+20	1.905	21.071
K0+40	0.202	2.017
K0+60	0	0
K0+80	0	0
K0+100	0	0
K0+120	0	0.773
K0+140	0.077	19.885
K0+160	1.911	41.407
K0+180	2.229	22.295
K0+200	0	4.527
K0+220	0.453	6.752
K0+240	0.222	15.264
K0+260	1.304	15.478
K0+280	0.244	2.493
K0+300	0.006	0.534
K0+320	0.048	2.72
K0+340	0.224	10.669
K0+360	0.843	26.415
K0+380	1.799	37.284
K0+400	1.93	28.001
K0+420	0.871	11.814
K0+440	0.311	1.583
K0+450.18	0	
合计		291.084

桩号	清表面积 (平方米)	清表量 (立方米)
K0+0	0	2.771
K0+20	0.277	9.535
K0+40	0.676	10.654
K0+60	0.389	7.26
K0+80	0.337	3.39
K0+100	0.002	4.515
K0+120	0.45	6.106
K0+140	0.161	16.653
K0+160	1.504	16.11
K0+175.26	0.644	
合计		76.99

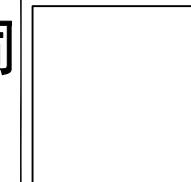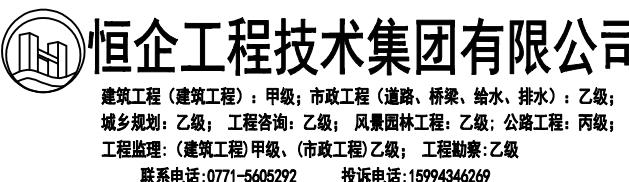

审定
项目负责人
设计人

杨金璋
韦耐荣
覃巧芬

杨金璋
专业负责人
覃巧芬

审核
蒋文静
蒋文静

蒋文静
韦耐荣
覃巧芬

建设单位
工程名称
图纸名称

上思县农业农村局
2025年叫安镇熟康村凤联屯产业道路项目
路基土方计算表、路基清表数量表

图号	FL-09
设计号	HQA2508039
专业	道路工程
日期	2025.07

共7页	第6页
凤联屯2段 (K0+0 ~ K0+48.02)	
凤联屯3段 (K0+0 ~ K0+450.18)	
凤联屯4段 (K0+0 ~ K0+175.26)	

清表统计表

凤联屯5段


桩号	清表面积 (平方米)	清表量 (立方米)
K0+0	1.039	
		34.571
K0+20	2.418	
		49.249
K0+40	2.507	
		42.941
K0+60	1.787	
		22.336
K0+80	0.446	
		10.257
K0+100	0.579	
		5.793
K0+120	0	
		0
K0+140	0	
		0
K0+160	0	
		0
K0+180	0	
		0
K0+200	0	
		0
K0+220	0	
		1.349
K0+240	0.135	
		20.901
K0+260	1.955	
		44.085
K0+280	2.453	
		53.159
K0+300	2.863	
		28.625
K0+320	0	
		0
K0+340	0	
		0
K0+360	0	
		13.806
K0+380	1.381	
		13.931
K0+400	0.013	
		5.323
K0+420	0.52	
		5.198
K0+440	0	
		0.623
K0+460	0.062	

凤联屯5段

桩号	清表面积 (平方米)	清表量 (立方米)
K0+460	0.062	
		0.623
K0+480	0	
		0
K0+500	0	
		9.152
K0+520	0.915	
		3.201
K0+526.26	0.107	
合计		365.124

凤联屯6段

桩号	清表面积 (平方米)	清表面积 (立方米)
K0+000	0.438	
		6.503
K0+020	0.212	
		2.182
K0+040	0.006	
		0.059
K0+060	0	
		3.476
K0+080	0.348	
		25.285
K0+100	2.181	
		27.075
K0+120	0.527	
		5.267
K0+140	0	
		0
K0+160	0	
		0.607
K0+180	0.061	
		6.718
K0+200	0.611	
		8.79
K0+220	0.268	
		3.94
K0+240	0.126	
		3.504
K0+260	0.224	
		15.663
K0+280	1.342	
		15.267
K0+300	0.185	
		0.892
K0+309.65	0	
合计		125.225

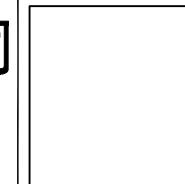

审定	杨金璋	杨金璋	审核	蒋文静	蒋文静
项目负责人	韦耐荣	韦耐荣	专业负责人	蒋文静	蒋文静
			校 对	韦耐荣	韦耐荣
设计人	覃巧芬	覃巧芬	设计阶段	施工图设计	

建设单位	上思县农业农村局	图号	FL-09
工程名称	2025年叫安镇熟康村凤联屯产业道路项目	设计号	HQA2508039
图纸名称	路基土方计算表、路基清表数量表	专业	道路工程
		日期	2025.07

工程数量总表

序号	长度 m	硬化宽度 m	路面结构		土路肩 18cm厚砂砾土	挖方 m ³	清表 m ³	填方 m ³	利用方 m ³	本桩利用 m ³	远运利用 m ³	借方 m ³	弃土 m ³	拆除工程		备注	
			18cm水泥混凝土路面	15cm级配碎石垫层										砖墙	旧路结构		
			m	m ³	m ²									m	m ²		
凤联屯1段	1203.92	3.5	773.53	5501.32	1203.92	5103.76	727.68	1278.67	1278.67	867.92	410.76	0.00	4552.77			1、18cm厚混凝土面板弯拉强度≥4.0MPa; 2、借土回填运距按借方5公里，弃方3公里，远运利用1公里内，本桩利用无须外运。 3、借方量利用挖出量。 4、路面结构工程数量为按图实际匡算量，与现状道路交叉，新建道路交叉处均设置喇叭口，喇叭口半径详见道路平面图，数量均以匡算入路段。	
凤联屯2段	48.02	3.5	32.12	226.44	48.02	80.02	18.81	20.04	20.04	20.04		0.00	78.79				
凤联屯3段	450.18	3.5	292.83	2077.02	450.18	1651.46	291.08	601.07	601.07	414.12	186.95	0.00	1341.48				
凤联屯4段	175.26	3.5	118.87	835.66	175.26	447.35	76.99	101.72	101.72	101.72		0.00	422.63				
凤联屯5段	526.26	3.5	335.89	2392.33	526.26	2481.02	365.12	903.84	903.84	488.06	415.78	0.00	1942.31				
凤联屯6段	309.65	3.5	203.76	1441.66	309.65	846.10	125.23	150.64	150.64	67.40	83.24		820.69				
新建工程责任标志牌1座																	
合计	2713.29		1757.00	12474.43	2713.29	10609.72	1604.91	3055.97	3055.97	1959.26	1096.71	0.00	9158.66				

圆管涵工程数量表

序号	位置与桩号	涵洞尺寸表形式	交叉角度 (°)	长度	洞口河床铺 砌面积	隔水墙	八字墙墙 身	八字墙基 础	涵管(管节 =2m)	涵管-中 节垫层	涵管-端 节基础	管节接头-油 毛毡	管节接头- 沥青麻絮	挖方	回填土方	备注
					M7.5水泥 砂浆砌片石	M7.5水泥砂 浆砌片石	M7.5水泥 砂浆砌片石	M7.5水泥 砂浆砌片石	成品钢筋混 凝土管	级配碎石	M7.5浆砌 片石	油毛毡涂满 热沥青, 绕2 圈	浸泡沥青 的麻絮			
					m	m ³	m ³	m ³	m ³	m	m ³	m ³	m ²	m ³	m ³	m ³
1	2	3	4	5	6	7	8	9	10	11	12	13	14	15	16	17
1	凤联屯1段K0+157	1-Φ0.6m钢筋砼圆管涵	按现场	8	0.7	0.5	3.1	1.9	8.0	2.8	1.9	5.7	0.03	52.0	37.3	
1	凤联屯1段K1+091	1-Φ0.6m钢筋砼圆管涵	按现场	8	0.7	0.5	3.1	1.9	8.0	2.8	1.9	5.7	0.03	52.0	37.3	
	合计			16.0	1.4	1.0	6.2	3.8	16.0	5.6	3.7	11.5	0.1	104.0	74.7	